

ТИПОВОЙ ПРОЕКТ
244 - 1 - 66.86

СПАЛЬНЫЙ КОРПУС НА 250 МЕСТ
ДЛЯ САНАТОРИЕВ
(СТЕНЫ КИРПИЧНЫЕ)

АЛЬБОМ III

ЧАСТЬ 1 (СТР. 1 - 87)

АРХИТЕКТУРНО - СТРОИТЕЛЬНЫЕ РЕШЕНИЯ
ВЫШЕ ОТМ. 0,000 ЛЕЧЕБНАЯ ТЕХНОЛОГИЯ

ТИПОВОЙ ПРОЕКТ
244 - 1 - 66.86
СПАЛЬНЫЙ КОРПУС НА 250 МЕСТ
ДЛЯ САНАТОРИЕВ
(СТЕНЫ КИРПИЧНЫЕ)

АЛЬБОМ III
СОСТАВ ПРОЕКТА

АЛЬБОМ I	ОБЩАЯ ЧАСТЬ АРХИТЕКТУРНО-СТРОИТЕЛЬНЫЕ РЕШЕНИЯ НИЖЕ ОТМЕТКИ 0.000 / ОСНОВНОЕ РЕШЕНИЕ /
АЛЬБОМ II	АРХИТЕКТУРНО-СТРОИТЕЛЬНЫЕ РЕШЕНИЯ НИЖЕ ОТМЕТКИ 0.000 / ВАРИАНТ С ХОЗЯЙСТВЕННО- БЫТОВЫМИ ПОМЕЩЕНИЯМИ В ПОДАВАЛЕ /
АЛЬБОМ III	АРХИТЕКТУРНО-СТРОИТЕЛЬНЫЕ РЕШЕНИЯ ВЫШЕ ОТМЕТКИ 0.000 ЛЕЧЕБНАЯ ТЕХНОЛОГИЯ
АЛЬБОМ IV	ИНЖЕНЕРНОЕ ОБОРУДОВАНИЕ НИЖЕ ОТМЕТКИ 0.000 / ОСНОВНОЕ РЕШЕНИЕ /
АЛЬБОМ V	ИНЖЕНЕРНОЕ ОБОРУДОВАНИЕ НИЖЕ ОТМ 0.000 / ВАРИАНТ С ХОЗЯЙСТВЕННО-БЫТОВЫМИ ПОМЕЩЕНИЯМИ В ПОДАВАЛЕ /
АЛЬБОМ VI	ИНЖЕНЕРНОЕ ОБОРУДОВАНИЕ ВЫШЕ ОТМЕТКИ 0.000
АЛЬБОМ VII	ИЗДЕЛИЯ ЗАВОДСКОГО ИЗГОТОВЛЕНИЯ

АЛЬБОМ VIII	СМЕТЫ / ОСНОВНОЕ РЕШЕНИЕ / ЧАСТИ 1,2
АЛЬБОМ IX	СМЕТЫ / ВАРИАНТ С ХОЗЯЙСТВЕННО-БЫТОВЫМИ ПОМЕЩЕНИЯМИ В ПОДАВАЛЕ /
АЛЬБОМ X	ВЕДОМОСТИ ПОТРЕБНОСТИ В МАТЕРИАЛАХ
АЛЬБОМ XI	СПЕЦИФИКАЦИИ ОБОРУДОВАНИЯ
АЛЬБОМ XII	ПРОЕКТНАЯ ДОКУМЕНТАЦИЯ НА ПРИСПОСОБЛЕНИЕ СПАЛЬНОГО КОРПУСА ПОД ЛЕЧЕБНОЕ УЧРЕЖДЕНИЕ
АЛЬБОМ XIII	ПРОЕКТНАЯ ДОКУМЕНТАЦИЯ ПО ПЕРВОМУ ХОЗЯЙСТВЕННО-БЫТОВЫХ ПОМЕЩЕНИЙ ПОДАВАЛА НА РЕЖИМ ПРУ

РАЗРАБОТАН ЦНИИЭП
КУРОРТНО-ТУРИСТСКИХ
ЗДАНИЙ И КОМПЛЕКСОВ

ГЛАВНЫЙ ИНЖЕНЕР ИНСТИТУТА *Вовк* ОВЕЧКИН В.И.
ГЛАВНЫЙ КОНСТРУКТОР ИНСТИТУТА *Чернов* ЧЕРНОВ Ю.А.
ГЛАВНЫЙ АРХИТЕКТОР ПРОЕКТА *Бельман* БЕЛЬМАН И.А.
ГЛАВНЫЙ ИНЖЕНЕР ПРОЕКТА *Кудрявцева* КУДРЯВЦЕВА Г.И.

ПРОЕКТ УТВЕРЖДЕН ГОСГРАЖДАНСТРОЕМ
ПРИКАЗ № 280 ОТ 3. X. 84
РАБОЧИЕ ЧЕРТЕЖИ ВВЕДЕНЫ В ДЕЙСТВИЕ
ЦНИИЭП КУРОРТНО-ТУРИСТСКИХ
И КОМПЛЕКСОВ
ПРИКАЗ № 169 ОТ 08.12.86

СОДЕРЖАНИЕ

Лист	Наименование	Стр	Примечания
80	Участки монолитные УМ 22.. УМ 24	83	
81	Участки монолитные УМ 25	84	
82	Участок монолитный УМ 26	85	
83	Участок монолитный УМ 27, УМ 28	86	
84	Ведомость расхода стали на элемент	87	
85	Схема расположения элементов лестницы I	88	
86	Фрагмент 1 лестницы I	89	
87	Фрагмент 2 лестницы I	90	
88	Схема расположения лестницы 2	91	
89	Схема расположения объемных элементов и плит перекрытия лифтовых шахт Разрезы 1-1. 3-3	92	
90	Развертки и сечения лифтовых шахт	93	
91	План прямка шахты и машинного помещения лифтов	94	
92	Развертки типового этажа шахты лифта Виды А, Б, В, Г. Сечение 3-3	95	
93	Развертки типового этажа шахты лифта Виды Д, Е, Ж, И Сечение 4-4	96	
94	Чертеж на заказ лифта пассажирского Q=500 т, V=1,0 м/сек Кабина 1020 x 1420 x 2100	97	
95	Чертеж на заказ лифта пассажирского Q=500 т, V=1,0 м/сек Кабина 1080 x 2200 x 2100	98	
96	Вентшахта ВШ1, ВШ2	99	
97	Вентшахта ВШ3	100	
98	Вентшахта ВШ4, ВШ5	101	
99	Вентшахта ВШ6	102	
Часть II			
100	Схема расположения элементов витража В-1 (для T=-20°C, T=-30°C)	103	
101	Схема расположения элементов витражей В-2, В-3 (для T=-20°C, T=-30°C)	104	
102	Схема остекления витражей В-1, В-2, В-3 (для T=-20°C, T=-30°C)	105	
103	Схемы расположения элементов витражей В-5, В-6 (для T=-20°C, T=-30°C)	106	
104	Схема остекления витража В-6 Схема расположения элементов витражей В-7, В-8 (для T=-20°C, T=-30°C)	107	
105	Схема остекления витража В-8 Схема расположения элементов витражей В-9 и В-10 (для T=-20°C, T=-30°C)	108	

АЛЬБОМА (ПРОДОЛЖЕНИЕ)

Лист	Наименование	Стр	Примечания
106	Схемы расположения элементов витражей В-4, В-11 (для T=-20°C, T=-30°C)	109	
107	Выборка материалов (для T=-20°C, T=-30°C)	110	
108	Узлы I-VI (для T=-20°C, T=-30°C)	111	
109	Узлы VII, VIII (для T=-20°C, T=-30°C)	112	
110	Подвесной потолок СХЕМА I	113	
111	СХЕМА НЕСУЩЕГО КАРКАСА ПОДВЕСНОГО ПОТОЛКА СХЕМА I	114	
112	СХЕМА РАСПОЛОЖЕНИЯ ЭЛЕМЕНТОВ ВИТРАЖЕЙ В-1 (для T=-40°C)	115	
113	Схемы расположения элементов витражей В-2, В-3 (для T=-40°C)	116	
114	Схема остекления витражей В-1, В-2, В-3, В-4 (для T=-40°C)	117	
115	Схемы расположения элементов витражей В-5, В-6 (для T=-40°C)	118	
116	Схема остекления витража В-6 Схема расположения элементов витражей В-7, В-8 (для T=-40°C)	119	
117	Схема остекления витража В-8 Схемы расположения элементов витражей В-9, В-10 (для T=-40°C)	120	
118	Схемы расположения элементов витражей В-4, В-11 (для T=-40°C)	121	
119	Выборка материалов (для T=-40°C)	122	
120	Узлы I-VI (для T=-40°C)	123	
121	Узлы VII, VIII (для T=-40°C)	124	
122	Выборка материалов (для T=-40°C)	125	
123	Лестницы ЛМ-1, ЛМ-2, ЛМ-3	126	
124	Подвесные потолки	127	
125	Вентшахта ВШ7	128	
ЛЕЧЕБНАЯ ТЕХНОЛОГИЯ			
1	Общие данные	129	
2	Фрагмент I плана 1 этажа	130	
3	Фрагмент II и III плана 1 этажа Фрагменты 2, 3, 4, 5, 6 этажей	131	
4	План подвала между осями А-В, 4-11 (вариант с хозяйственно-бытовыми помещениями подвала)	132	
5	План подвала между осями Б-И, 1-8 (вариант с хозяйственно-бытовыми помещениями)	133	

ВЕДОМОСТЬ

ЧЕРТЕЖЕЙ

ОСНОВНОГО

КОМПЛЕКТА

А С 3

4

Лист	Наименование	Примечание
1	Общие данные /начало/	
2	Общие данные /продолжение/	
3	Общие данные /продолжение/	
4	Общие данные /продолжение/	
5	Общие данные /продолжение/	
6	Общие данные /окончание/	
7	План 1 этажа между осями В-И	
8	План 1 этажа между осями А-В	
9	План 1 этажа между осями В-И для варианта с подвалом	
10	План 1 этажа между осями А-В для варианта с подвалом	
11	План 2 этажа между осями В-И	
12	План 2 этажа между осями А-В	
13	План 3,4 этажей	
14	План 5 этажа и кровли между осями В-И	
15	План 5 этажа и кровли между осями А-В	
16	План 6 этажа и кровли между осями В-К	
17	План 6 этажа между осями А-В	
18	Спецификация элементов заполнения проемов	

Привязка настоящего типового проекта выполнена в соответствии с действующими нормами и предусматривает мероприятия, обеспечивающие взрывную, взрывопожарную и пожарную безопасность при эксплуатации здания.

Гл. архитектор проекта
Гл. инженер проекта

Типовой проект разработан в соответствии с действующими нормами и правилами и предусматривает мероприятия, обеспечивающие взрывную, взрывопожарную и пожарную безопасность при эксплуатации здания.

Гл. архитектор проекта
Гл. инженер проекта

Лист	Наименование	Примечание
19	Спецификация элементов заполнения проемов /продолжение/. Спецификация элементов к планам.	
20	Схема заполнения оконных проемов	
21	Спецификация к схемам заполнения оконных проемов	
22	Спецификация к схемам заполнения оконных проемов /продолжение/	
23	Узлы установки импостов	
24	Ведомость переемычек	
25	Ведомость переемычек /продолжение/	
26	Ведомость переемычек /продолжение/	
27	Спецификация переемычек	
28	Разрез 1-1	
29	Разрез 2-2	
30	Разрез 3-3	
31	Фасад 1-4, 11-9	
32	Фасад 4-11	
33	Фасад А-И	
34	Фасад И-А	
35	Фасад 8-1	
36	Фрагменты 1,2	
37	Фрагменты 3,4	
38	Схемы расположения сантехкабин, воздуховодов, элементов лоджий	
39	Схемы расположения сантехкабин, воздуховодов, элементов лоджий /продолжение/	
40	План кровли между осями В-И. План на отм. 21.000	
41	План кровли между осями А-В. Схема устройства молниезащиты	
42	Схема расположения элементов воздуховодов Вид I-I	
43	Схема расположения элементов мусоропровода.	
44	Узлы 1...4; 10...12	
45	Узлы 5...9	
46	Узлы 13...	
47	Схема расположения балок перекрытия на отм. 3.300	
48	Схема расположения балок перекрытия на отм. 6.600 и 9.900	
49	Схема расположения балок перекрытия на отм. 13.200	

Лист	Наименование	Примечание
50	Схема расположения балок перекрытия на отм. 16.500	
51	Схема расположения балок перекрытия между осями 4-6 и Б-Г покрытия	
52	Узлы к схемам балок	
53	Узлы к схемам балок	
54	Схема расположения элементов перекрытия на отм. 3.300 между осями Б-И и 1-8	
55	Схема расположения элементов перекрытия на отм. 3.300 между осями А-В и 4-11	
56	Схема расположения элементов перекрытия на отм. 6.600 и 9.900 между осями Б-И и 1-8	
57	Схема расположения элементов перекрытия на отм. 6.600 между осями А-В и 4-11	
58	Схема расположения элементов перекрытия на отм. 9.900 между осями А-В и 4-11	
59	Схема расположения элементов перекрытия на отм. 13.200 между осями Б-И и 1-8	
60	Схема расположения элементов перекрытия на отм. 13.200 между осями А-В и 4-11	
61	Схема расположения элементов перекрытия на отм. 16.500 между осями Б-И и 1-8	

ИНВ. №		ПРИВЯЗКА	
244-1-66.86 - АС 3			
Нач. АПМБ	ОРЗУЛ	СПАЛЬНЫЙ КОРПУС НА 250 МЕСТ ДЛЯ САНАТОРИЕВ /СТЕНЫ КИРПИЧНЫЕ/	СТАДИЯ
Гл. инж. м.	Собенников		Лист
Г. И. П.	Бельман		Листов
Р. Ч. Г. Р. А. Р.	Кудрявцева		1
Разраб.	Пехтер		
И. контр.	Габучнова		
Общие данные /начало/		ЦНИИЭП КУРОРТНО-ТУРИСТСКИХ ЗДАНИЙ И КОМПЛЕКСОВ	

Лист	Наименование	Примечание
62	СХЕМА РАСПОЛОЖЕНИЯ ЭЛЕМЕНТОВ ПЕРЕКРЫТИЯ НА ОТМ. 16 500	
	МЕЖДУ ОСЯМИ А-В И 4-11	
63	СХЕМА РАСПОЛОЖЕНИЯ ЭЛЕМЕНТОВ ПОКРЫТИЯ МЕЖДУ	
	ОСЯМИ Б-И И 1-8	
64	СХЕМА РАСПОЛОЖЕНИЯ ЭЛЕМЕНТОВ ПОКРЫТИЯ МЕЖДУ	
	ОСЯМИ А-В И 4-10, Б-Г И 4-6	
65	Сечения по перекрытиям 1-1 и 5-5	
66	Сечения по перекрытиям 6-6 . 10-10	
67	Сечения по перекрытиям 11-11 15-15	
68	Сечения по перекрытиям 16-16 19-19	
69	СПЕЦИФИКАЦИЯ ЭЛЕМЕНТОВ ПЕРЕКРЫТИЯ	
70	Балки монолитные БМ1, БМ2, БМ3	
71	Участки монолитные УМ1, УМ2, УМ3	
72	Участки монолитные УМ1, УМ3, УМ11, УМ13, УМ27, УМ28	
	Сечения 2-2 . 4-4	
73	Участки монолитные УМ4, УМ5	
74	Участки монолитные УМ6, УМ7	
75	Участки монолитные УМ8, УМ9, УМ10	
76	Участки монолитные УМ11, УМ13	
77	Участки монолитные УМ14, УМ16	
78	Участки монолитные УМ17, УМ19	
79	Участки монолитные УМ20, УМ21	
80	Участки монолитные УМ22, УМ24	
81	Участки монолитные УМ25	
82	Участки монолитные УМ26	
83	Участки монолитные УМ27, УМ28	
84	Ведомость расхода стали на элемент	
85	СХЕМА РАСПОЛОЖЕНИЯ ЭЛЕМЕНТОВ ЛЕСТНИЦЫ I	
86	Фрагмент 1 лестницы 1	
87	Фрагмент 2 лестницы 1	
88	СХЕМА РАСПОЛОЖЕНИЯ ЭЛЕМЕНТОВ ЛЕСТНИЦЫ 2	
89	СХЕМА РАСПОЛОЖЕНИЯ ОБЪЕМНЫХ ЭЛЕМЕНТОВ И ПЛИТ	
	ПЕРЕКРЫТИЯ ЛИФТОВЫХ ШАХТ РАЗРЕЗЫ 1-1... 3-3	
90	Развертки и сечения лифтовых шахт	
91	План прямка шахты и машинного помещения лифтов	
92	Развертки типового этажа шахты лифта виды А, Б, В, Г	
	Сечение 3-3	
93	Развертки типового этажа шахты лифта виды Д, Е, Ж, И	
	Сечение 4-4	
94	Чертеж на заказ лифта пассажирского Q=500, =1,0 м/сек	
	кабина 1020x1420x2100	
95	Чертеж на заказ лифта грузопассажирского Q=500 т,	
	=1,0 м/сек Кабина 1080x2200x2100	

Лист	Наименование	Примечания
96	Вентшахта ВШ1, ВШ2	
97	Вентшахта ВШ3	
98	Вентшахта ВШ4, ВШ5	
99	Вентшахта ВШ6	
100	СХЕМА РАСПОЛОЖЕНИЯ ЭЛЕМЕНТОВ ВИТРАЖА В-1	
	(для T=-20°C, T=-30°C)	
101	СХЕМА РАСПОЛОЖЕНИЯ ЭЛЕМЕНТОВ ВИТРАЖЕЙ В-2, В-3	
	(для T=-20°C, T=-30°C)	
102	СХЕМА ОСТЕКЛЕНИЯ ВИТРАЖЕЙ В-1, В-2, В-3	
	(для T=-20°C, T=-30°C)	
103	СХЕМЫ РАСПОЛОЖЕНИЯ ЭЛЕМЕНТОВ ВИТРАЖЕЙ В-5, В-6	
	(T=-20°C, T=-30°C)	
104	СХЕМА ОСТЕКЛЕНИЯ ВИТРАЖА В-6 СХЕМА РАСПОЛОЖЕНИЯ	
	ЭЛЕМЕНТОВ ВИТРАЖЕЙ В-7, В-8 (для T=-20°C, T=-30°C)	
105	СХЕМА ОСТЕКЛЕНИЯ ВИТРАЖА В-8 СХЕМА РАСПОЛОЖЕНИЯ	
	ЭЛЕМЕНТОВ ВИТРАЖЕЙ В-9, В-10 (для T=-20°C, T=-30°C)	
106	СХЕМЫ РАСПОЛОЖЕНИЯ ЭЛЕМЕНТОВ ВИТРАЖЕЙ В-4, В-11	
	(для T=-20°C, T=-30°C)	
107	Выборка материалов (для T=-20°C, T=-30°C)	
108	Узлы I-VI (для T=-20°C, T=-30°C)	
109	Узлы VII, VIII (для T=-20°C, T=-30°C)	
110	Подвесной потолок. СХЕМА I	
111	СХЕМА НЕСУЩЕГО КАРКАСА ПОДВЕСНОГО ПОТОЛКА. СХЕМА I	
112	СХЕМА РАСПОЛОЖЕНИЯ ЭЛЕМЕНТОВ ВИТРАЖЕЙ В-1 (для T=-40°C)	
113	СХЕМЫ РАСПОЛОЖЕНИЯ ЭЛЕМЕНТОВ ВИТРАЖЕЙ В-2 (для T=-40°C)	
114	СХЕМА ОСТЕКЛЕНИЯ ВИТРАЖЕЙ В-1, В-2, В-3, В-4 (для T=-40°C)	
115	СХЕМА РАСПОЛОЖЕНИЯ ЭЛЕМЕНТОВ ВИТРАЖЕЙ В-5, В-6	
	(для T=-40°C)	
116	СХЕМА ОСТЕКЛЕНИЯ ВИТРАЖА В-6 СХЕМА РАСПОЛОЖЕНИЯ	
	ЭЛЕМЕНТОВ ВИТРАЖЕЙ В-7, В-8 (для T=-40°C)	
117	СХЕМА ОСТЕКЛЕНИЯ ВИТРАЖА В-8. СХЕМЫ РАСПОЛОЖЕНИЯ	
	ВИТРАЖЕЙ В-9, В-10 (для T=-40°C)	
118	СХЕМЫ РАСПОЛОЖЕНИЯ ЭЛЕМЕНТОВ ВИТРАЖЕЙ В-4, В-11	
	(для T=-40°C)	
119	Выборка материалов (для T=-40°C)	
120	Узлы I-VI (для T=-40°C)	
121	Узлы VII, VIII (для T=-40°C)	
122	Выборка материалов (для T=-40°C)	
123	Лестницы ЛМ-1, ЛМ-2, ЛМ-3	
124	Подвесные потолки	
125	Вентшахта ВШ7	

Лист	Наименование	Примечание
18	СПЕЦИФИКАЦИЯ ЭЛЕМЕНТОВ ЗАПОЛНЕНИЯ ПРОЕМОВ	
19	СПЕЦИФИКАЦИЯ ЭЛЕМЕНТОВ К ПЛАНАМ	
21	СПЕЦИФИКАЦИЯ К СХЕМАМ ЗАПОЛНЕНИЯ ОКОННЫХ ПРОЕМОВ	
27	СПЕЦИФИКАЦИЯ ПЕРЕМЫЧЕК	
39	СПЕЦИФИКАЦИЯ ЭЛЕМЕНТОВ САНТЕХКАБИН, ОГРАЖДЕНИЙ, ЛОД-	
	НИЙ, РАЗДЕЛИТЕЛЬНЫХ ЭКРАНОВ ЛОДНИЙ И ВОЗДУХОВОДОВ	
41	СПЕЦИФИКАЦИЯ ЭЛЕМЕНТОВ КРОВЛИ И МОЛНИЕЗАЩИТЫ	
47	СПЕЦИФИКАЦИЯ ЭЛЕМЕНТОВ БАЛОК ПЕРЕКРЫТИЯ НА ОТМ 3.300	
48	СПЕЦИФИКАЦИЯ ЭЛЕМЕНТОВ БАЛОК ПЕРЕКРЫТИЯ НА ОТМ 6.600,	
	9.900	
49	СПЕЦИФИКАЦИЯ ЭЛЕМЕНТОВ БАЛОК ПЕРЕКРЫТИЯ НА ОТМ 13.200	
50	СПЕЦИФИКАЦИЯ ЭЛЕМЕНТОВ БАЛОК ПЕРЕКРЫТИЯ НА ОТМ 16.500	
51	СПЕЦИФИКАЦИЯ ЭЛЕМЕНТОВ БАЛОК ПОКРЫТИЯ	
69	СПЕЦИФИКАЦИЯ ЭЛЕМЕНТОВ БАЛОК ПЕРЕКРЫТИЯ	
85,86	СПЕЦИФИКАЦИЯ ЭЛЕМЕНТОВ ЛЕСТНИЦЫ 1	
88	СПЕЦИФИКАЦИЯ ЭЛЕМЕНТОВ ЛЕСТНИЦЫ 2	
89	СПЕЦИФИКАЦИЯ ЭЛЕМЕНТОВ ЛИФТОВЫХ ШАХТ	
91	СПЕЦИФИКАЦИЯ ЭЛЕМЕНТОВ ПРЯМКА И МАШИННОГО	
	ПОМЕЩЕНИЯ ЛИФТОВ	
99	СПЕЦИФИКАЦИЯ ЭЛЕМЕНТОВ ВЕНТШАХТ	

ОБЩИЕ УКАЗАНИЯ

- Данные о природных условиях, с учетом которых разработаны несущие и ограждающие конструкции здания и указания по привязке проекта оговорены в пояснительной записке общей части проекта
- Временные нормативные нагрузки на перекрытие помещений приняты в соответствии со СНиП П-6-74 "Нагрузки и воздействия"
- Кирпичные стены выкладывать из отборного глиняного обыкновенного кирпича пластического прессования марки 100 на цементно-песчаном растворе марки 75. Наружные стены выполняются с облицовкой по периметру лицевым кирпичом светлого цвета марки 100 с перевязкой швов в каждом ряду и с полным заполнением швов раствором
- Армирование стен и простенков выполнять сетками из стержней $\phi 4$ В4-1 с ячейкой 50x50 через 2 ряда

244-1-66.86 - АС3			
НАЧАЛЬНИК ПРОЕКТА	ПРОЕКТИРОВЩИК	СПАЛЬНЫЙ КОРПУС НА 250 МЕСТ	Стандарт
ГЛАВ. БЕЛЬМАН	СОБЕННИКОВ	для санаториев	Лист
ГИП	КУДРЯВЦЕВА	/стены кирпичные/	Листов
РУК. ГРАФ.	ПЕХТЕР		Р 2
РАЗРАБ.	ГИЛЯРЕВСКИ	ОБЩИЕ ДАННЫЕ	ЦНИИЭП КУРОРТНО-ТУРИСТСКИХ ЗДАНИЙ И КМПАКСОВ
И. КОНТРОЛ.	НОВИКОВА	/ПРОДОЛЖЕНИЕ/	

ПРИВЯЗАН	
ИНВ. №	

Армирование стен в местах опирания несущих балок и перемычек / разработано на листах 52,53/

5. Водопоглощение лицевого кирпича должно быть не более 12%

6. Раствор для кладки наружных стен принимать сложный, марки 50

7. Кладку стен, соприкасающихся с грунтом, из глиняного обыкновенного кирпича пластического прессования по ГОСТ 530-80

марки 100 на цементно-известковом растворе марки 50.

8. Проектные решения предусматривают перекрытие проемов в стенах и перегородках шириной до 600 мм включительно рядовыми перемычками из 8 АШ в слое цементного раствора марки 100 толщиной 30 мм из расчета два диаметра на 120 мм толщины стены

9. При возведении кладки для крепления оконных и дверных колодок закладывать антисептированные деревянные пробки размером 65 x 120 x 250 через 8 рядов кладки по высоте и крайние на расстоянии не более 300 мм от верха и низа проемов

10. Под опорными участками сборных железобетонных элементов предусмотреть слой раствора не более 20 мм. Установка этих элементов на кладку „насухо“ запрещается

11. Перегородки на полах по грунту устанавливать на уплотненную бетонную подготовку пола серии 2.230-1 вып 5 деталь I

12. Не оштукатуриваемую по проекту кладку вести с расшивкой швов, а оштукатуриваемую - в пустошовку.

13. Низкие откосы оконных проемов покрыть оцинкованным кровельным железом

14. Оштукатуривание стен и перегородок помещений с повышенной влажностью производить цементно-песчаным, а остальных помещений - известковым раствором

15. Сварные швы выполнять в соответствии с ГОСТ 5264-80

16. Сварные швы и участки закладных деталей с нарушенным в результате сварки защитным покрытием, нанесенном на заводе изготовителем, должны быть дополнительно покрыты протекторным грунтом

17. Все открытые закладные детали и соединительные элементы должны быть защищены от коррозии оцинкованием

18. При выполнении и приемке строительно-монтажных работ необходимо руководствоваться строительными нормами и правилами /СНИП/ на производство строительно-монтажных работ и другими действующими нормативными документами

19. Указания о мероприятиях при производстве работ в зимнее время и о мероприятиях по ограничению шума и вибрации, оговорены в пояснительной записке общей части проекта

20. За отметку 0.000 условно принята отметка чистого пола 1 этажа спального корпуса

21. Сварочные работы при ручной сварке обычных углеродистых сталей производить электродами типа Э-42 по ГОСТ 9467-75

22. Анкера для связи кассетов перекрытия между собой и стенами сварить дуговой сваркой электродами Э-42. После сварки анкера следует покрывать слоем цементного раствора толщиной 20 мм

23. Строительная часть пассажирского и грузопассажирского лифтов разработана в соответствии с альбомом АТ-6 00-001 ГОСТ 22845-85 „Лифты пассажирские больничные и грузовые. Правила производства и приема работ“

24. Заливку чистого пола в машинном помещении производить при монтаже после установки оборудования лифта и прокладки труб электропроводки. Высота заливки пола в машинном помещении при групповой установке лифтов должна быть 100 мм.

25. Устройство перекрытия над машинным

помещением производить после монтажа оборудования лифтов

26. Монтаж блоков шахты лифтов должен производиться с опережением возведения приемыкающих конструкций здания на один этаж. После монтажа основных блоков ШЛ 50Г-28п-а и ШЛ 50-28-а они крепятся к перекрытиям и к стенам в двух точках с каждой стороны блока

27. При монтаже должна быть обеспечена соосность блоков. Для обеспечения точности монтажа металлическая и пластмассовая шайбы ранее смонтированного блока при помощи гайки устанавливаются на уровне, обеспечивающем установку последующего блока на проектной отметке

28. Отклонения стен шахты от вертикальной плоскости не должно превышать 15 мм. Блоки шахты должны монтироваться на цементном растворе М 300, толщина шва 20 мм. Особое внимание необходимо обращать на тщательное заполнение швов раствором

29. Для подъема блоков шахты лифтов должны применяться специальные траверсы с вертикальными стропами

30. После установки блока шахты лифта в проектное положение монтажные петли должны быть срезаны

31. Ориентация в плане - основных блоков - по дверному проему, - доборных блоков - стенка блока со знаком А должна находиться со стороны дверного проема

32. Плиты перекрытий над шахтами монтируются на цементном растворе М-200 после монтажа оборудования, толщина шва - 20 мм

244-1-66.86 -- АС 3

Привязан	Нач. деп. 7	ОРЗУА	С. П. У.	СПАЛЬНЫЙ КОРПУС НА 250 МЕСТ ДЛЯ САНАТОРИЕВ /Стены кирпичные/	Студия	Лист	Лифтов
	Г. А. П.	Бельман	Куляева		Р	3	
	Рук. граф.	Пехтер	Г. С. У.		ЦНИИ ЭП		
Цив. №	Разраб.	Гиларевский	Новикова		курортно-туристских зданий и комплексов		

ОБОЗНАЧЕНИЕ	НАИМЕНОВАНИЕ	ПРИМЕЧАНИЕ
	<u>СЫЛОЧНЫЕ ДОКУМЕНТЫ</u>	
1.225-2 вып. 8	ЖЕЛЕЗОБЕТОННЫЕ ПРОГОНЫ ПРЕДВАРИТЕЛЬНО НАПРЯЖЕННЫЕ ПРЯМОУГОЛЬНОГО СЕЧЕНИЯ ДЛИНОЙ 358, 318 и 278 см, АРМИРОВАННЫЕ СПЕРЖНЯМИ ИЗ СТАЛИ КЛАССА А-IV МЕТОД НАТЯЖЕНИЯ-ЭЛЕКТРОТЕРМИЧЕСКИЙ	
1.225-2 вып. 4	ЖЕЛЕЗОБЕТОННЫЕ ПРОГОНЫ ПРЕДВАРИТЕЛЬНО НАПРЯЖЕННЫЕ ТРАВРОГО СЕЧЕНИЯ ДЛИНОЙ 628 и 598 см, АРМИРОВАННЫЕ ВЫСОКОПРОЧНОЙ ПРОВОЛОКОЙ Ф 5 КЛАССА Вр-II С ЛИНЕЙНО-КРУПНОВЫМ РАСПОЛОЖЕНИЕ АРМАТУРЫ МЕТОД НАТЯЖЕНИЯ-МЕХАНИЧЕСКИЙ	
1.225.1-3	ПРОГОНЫ ЖЕЛЕЗОБЕТОННЫЕ ДЛИНОЙ 448, 598 и 898 см С ОДНОСТОРОННЕЙ ПОЛКОЙ ДЛЯ НАРУЖНЫХ И ВНУТРЕННИХ КИРПИЧНЫХ СТЕН ОБЩЕСТВЕННЫХ ЗДАНИЙ.	
1.242.1-3 вып. 1	ПАНЕЛИ ПЕРЕКРЫТИЙ ЖЕЛЕЗОБЕТОННЫЕ РЕБРИСТЫЕ ДЛЯ ОБЩЕСТВЕННЫХ ЗДАНИЙ ПРЕДВАРИТЕЛЬНО-НАПРЯЖЕННЫЕ.	
1.243.1-5 вып. 1	ПАНЕЛИ ПЕРЕКРЫТИЙ ЖЕЛЕЗОБЕТОННЫЕ БЕСПУСТОТНЫЕ ПРЕДВАРИТЕЛЬНО НАПРЯЖЕННЫЕ ДЛИНОЙ 628 и 598 см ШИРИНА 99, 119 и 149 см, АРМИРОВАННЫЕ СПЕРЖНЯМИ ИЗ СТАЛИ КЛАССА АТ-V СК МЕТОД НАТЯЖЕНИЯ-ЭЛЕКТРОТЕРМИЧЕСКИЙ	
1.137.1-8 вып. 1	ПАНЕЛИ ЛОДЖИЙ МНОГОПУСТОТНЫЕ ДЛЯ ЖИЛЫХ ЗДАНИЙ ПРЕДВАРИТЕЛЬНО НАПРЯЖЕННЫЕ.	
1.141-1 вып. 60 вып. 63	ПАНЕЛИ ПЕРЕКРЫТИЙ ЖЕЛЕЗОБЕТОННЫЕ МНОГОПУСТОТНЫЕ С КРУГЛЫМИ ПУСТОТАМИ	
1.241-1 вып. 28	ПАНЕЛИ ПЕРЕКРЫТИЙ ЖЕЛЕЗОБЕТОННЫЕ МНОГОПУСТОТНЫЕ ПРЕДВАРИТЕЛЬНО НАПРЯЖЕННЫЕ	
1.038 1-1 вып. 1 вып. 2	ПЕРЕМЫЧКИ ЖЕЛЕЗОБЕТОННЫЕ ДЛЯ ЗДАНИЙ С КИРПИЧНЫМИ СТЕНАМИ	
1.251 1-4 вып. 1	ЛЕСТНИЧНЫЕ МАРШИ ДЛЯ ОБЩЕСТВЕННЫХ ЗДАНИЙ ДЛЯ ВЫСОТ ЭТАЖЕЙ 3,5, 3,6 и 4,2 м ШИРИНЫ 120, 135, 150 и 165 см РЕБРИСТОЙ КОНСТРУКЦИИ С ФРИЗОВЫМИ СТУПНЯМИ НАКЛАДНЫЕ ПРОСТУПИ	

ОБОЗНАЧЕНИЕ	НАИМЕНОВАНИЕ	ПРИМЕЧАНИЕ
1.252-1 вып. 1	ЛЕСТНИЧНЫЕ ПЛОЩАДКИ ДЛЯ ОБЩЕСТВЕННЫХ ЗДАНИЙ РЕБРИСТОЙ КОНСТРУКЦИИ ШИРИНОЙ 120, 135, 150 и 165 см	
1.236 4-7/84 вып. 1.3	ВИТРИНЫ И ТАМБУРЫ ИЗ АЛЮМИНИЕВЫХ СПЛАВОВ ДЛЯ ОБЩЕСТВЕННЫХ ЗДАНИЙ.	
1.289.1-4 вып. 0,1	ШАХТЫ ЛИФТОВ ИЗ ОБЪЕМНЫХ ЖЕЛЕЗОБЕТОННЫХ БЛОКОВ ДЛЯ ОБЩЕСТВЕННЫХ ЗДАНИЙ.	
1.136 5-16 ЧАСТЬ 1,2	ОКНА И БАЛКОННЫЕ ДВЕРИ ДЕРЕВЯННЫЕ С ДВОЙНЫМ ОСТЕКЛЕНИЕМ ДЛЯ ЖИЛЫХ ЗДАНИЙ	
1.136.5-17	ОКНА И БАЛКОННЫЕ ДВЕРИ ДЕРЕВЯННЫЕ С ТРОЙНЫМ ОСТЕКЛЕНИЕМ ДЛЯ ЖИЛЫХ ЗДАНИЙ.	
1.136-10	ДВЕРИ ДЕРЕВЯННЫЕ ВНУТРЕННИЕ ДЛЯ ЖИЛЫХ И ОБЩЕСТВЕННЫХ ЗДАНИЙ	
1.136.5-19	ДВЕРИ ДЕРЕВЯННЫЕ НАРУЖНЫЕ ДЛЯ ЖИЛЫХ И ОБЩЕСТВЕННЫХ ЗДАНИЙ	
1.236-6 вып. 1 часть 1 и 2	ОКНА И БАЛКОННЫЕ ДВЕРИ ОБЩЕСТВЕННЫХ ЗДАНИЙ.	
1.288-1 вып. 1	САНИТАРНО-ТЕХНИЧЕСКИЕ КАБИНЫ ПОЛНОГО ЗАВОДСКОГО ИЗГОТОВЛЕНИЯ ДЛЯ СПАЛЬНЫХ КОРПУСОВ, САНАТОРИЕВ И УЧРЕЖДЕНИЙ ОТДЫХА.	
2.244-1 вып. 4	ДЕТАЛИ ПОЛОВ ОБЩЕСТВЕННЫХ ЗДАНИЙ	
2.260-1 вып. 3	ДЕТАЛИ ПОКРЫТИЙ ОБЩЕСТВЕННЫХ ЗДАНИЙ.	
2.250-2 вып. 1	ДЕТАЛИ ЛЕСТНИЦ ОБЩЕСТВЕННЫХ ЗДАНИЙ	
2.240-1 вып. 3	ДЕТАЛИ ПЕРЕКРЫТИЙ ОБЩЕСТВЕННЫХ ЗДАНИЙ.	

ОБОЗНАЧЕНИЕ	НАИМЕНОВАНИЕ	ПРИМЕЧАНИЕ
	<u>ПРИЛАГАЕМЫЕ ДОКУМЕНТЫ</u>	
КЖИ-1	ЧЕРТЕЖИ БЕТОННЫХ И ЖЕЛЕЗОБЕТОННЫХ ИЗДЕЛИЙ	
АСИ-1	ЧЕРТЕЖИ АРХИТЕКТУРНО-СТРОИТЕЛЬНЫХ ИЗДЕЛИЙ	
ИД-1	ЧЕРТЕЖИ ДЕРЕВЯННЫХ ИЗДЕЛИЙ	
АЛББОМ X	ВЕДОМОСТИ ПОТРЕБНОСТИ В МАТЕРИАЛАХ	

ВЕДОМОСТЬ ОБЪЕМОВ СБОРНЫХ БЕТОННЫХ И ЖЕЛЕЗОБЕТОННЫХ КОНСТРУКЦИЙ ПО РАБОЧИМ ЧЕРТЕЖАМ ОСНОВНОГО КОМПЛЕКТА МАРКИ АС-3

НАИМЕНОВАНИЕ ГРУППЫ ЭЛЕМЕНТОВ КОНСТРУКЦИЙ	КОД	КОЛ МЗ	ПРИМЕЧАНИЕ
РИГЕЛИ И ПРОГОНЫ ПРЕДНАПРЯЖЕННЫЕ ИЗ ТЯЖЕЛОГО БЕТОНА	582511	4.60	
РИГЕЛИ И ПРОГОНЫ С ОБЫЧНЫМ АРМИРОВАНИЕМ ИЗ ТЯЖЕЛОГО БЕТОНА	582521	3.29	
ПЕРЕМЫЧКИ С ОБЫЧНЫМ АРМИРОВАНИЕМ ИЗ ТЯЖЕЛОГО БЕТОНА	582821	107.62	
ПЛИТЫ ПЕРЕКРЫТИЙ ПРЕДНАПРЯЖЕННЫЕ ИЗ ТЯЖЕЛОГО БЕТОНА	584211	474.99	
ПЛИТЫ ПЕРЕКРЫТИЙ ПРЕДНАПРЯЖЕННЫЕ ИЗ ЛЕГКОГО БЕТОНА	584212	83.50	
ПЛИТЫ ПЕРЕКРЫТИЙ С ОБЫЧНЫМ АРМИРОВАНИЕМ ИЗ ТЯЖЕЛОГО БЕТОНА	584221	107.89	
ЭЛЕМЕНТЫ ЛЕСТНИЦ С ОБЫЧНЫМ АРМИРОВАНИЕМ ИЗ ТЯЖЕЛОГО БЕТОНА	589121	30.20	
ВСЕГО БЕТОНА И ЖЕЛЕЗОБЕТОНА		842.09	

МАТЕРИАЛЫ НА ИЗГОТОВЛЕНИЕ СБОРНЫХ БЕТОННЫХ И ЖЕЛЕЗОБЕТОННЫХ КОНСТРУКЦИЙ УЧТЕНЫ В ВЕДОМОСТИ ПОТРЕБНОСТИ В МАТЕРИАЛАХ И ОТДЕЛЬНО НЕ УЧИТЫВАЮТСЯ.

244-1-66.86 - АС3			
НАЧ АПМБ	ОРЕЗА		
ГЛАВКАМ	СОБЕННИКОВ	Нос	
ГЛАВ	БЕЛЬМАН	Бел	
ГЛАВ	КУДРЯВЦЕВА	Ку	
РУК ПР ИН	ИВАНОВА	Ив	
РАЗРАБ	ПАВЛОВА	Пав	
И КОНТР	НОВИКОВА	Нв	
ПРИВЯЗАН		СТАЛЬНЫЙ КОРПУС НА 250 МЕСТ ДЛЯ САНАТОРИЕВ / СТЕНЫ КИРПИЧНЫЕ /	
ИНВ №		ОБЩИЕ ДАННЫЕ / ПРОДОЛЖЕНИЕ /	
		ЦНИИ ЭП КВАРТИРНО-ТУРИСТИЧЕСКИХ ЗДАНИЙ И КОМПЛЕКСОВ	

ВЕДОМОСТЬ ОТДЕЛКИ ПОМЕЩЕНИЙ

ПРОДОЛЖЕНИЕ

№	НАИМЕНОВАНИЕ ИЛИ НОМЕР ПОМЕЩЕНИЯ	ПОТОЛОК		СТЕНЫ ИЛИ ПЕРГОВОРОДКИ		НИЗ СТЕНЫ ИЛИ ПЕРГОВОРОДКИ / ПАНЕЛЬ			ПРИМЕЧАНИЕ
		ПЛОЩАДЬ	ВИД ОТДЕЛКИ	ПЛОЩАДЬ	ВИД ОТДЕЛКИ	ПЛОЩАДЬ	ВИД ОТДЕЛКИ	ВЫСОТА/ММ	
1	СПАЛЬНАЯ КОМНАТА НА 1 МЕСТО 1А (МЕСТ-4)	8,6	ЗАТИРКА ПОВЕЛКА	24,5	ПОДГОТОВКА, ПОКРАСКА КЛЕБВА				ОТДЕЛКА НА ВСЮ ВЫСОТУ
2	СПАЛЬНАЯ КОМНАТА НА 1 МЕСТО 1В (МЕСТ-2)	8,8	ТО ЖЕ	24,5	ТО ЖЕ				ТО ЖЕ
3	СПАЛЬНАЯ КОМНАТА НА 1 МЕСТО 1В (МЕСТ-4)	9,6	"	28,9	"				"
4	СПАЛЬНАЯ КОМНАТА НА 2 МЕСТА 2А (МЕСТ-84)	11,8	"	30,5	"				"
5	СПАЛЬНАЯ КОМНАТА НА 2 МЕСТА 2Б (МЕСТ-2)	12,0	"	34,9	"				"
6	СПАЛЬНАЯ КОМНАТА НА 2 МЕСТА 2В (МЕСТ-5)	12,5	"	34,6	"				"
7	СПАЛЬНАЯ КОМНАТА НА 2 МЕСТА 2Г (МЕСТ-4)	11,4	"	33,1	"				"
8	СПАЛЬНАЯ КОМНАТА НА 2 МЕСТА 2Д (МЕСТ-5)	12,1	"	34,3	"				"
9	САМУЭЛ ПРИ СПАЛЬНОЙ КОМНАТЕ (МЕСТ-150)								СЕРИЯ 1 288-1 ВЫПУСК 1
10	ПРИХОЖАЯ ПРИ СПАЛЬНОЙ КОМНАТЕ (МЕСТ-150)	3,4	"	16,3	"				"
11	ВЕСТИБУЛЬ С ГАРДЕРОБОМ	12,0	"	12,6	ЛИЦЕВОЙ КИРПИЧ				"
12	КОМНАТА ДЕПУТАТОВ АДМИНИСТРАТОРА	6,0	"	9,0	"				"
13	ТЕЛЕВИЗИОННЫЙ ХОЛЛ	12,0	"	21,0	"				"
14	ГОСТИНАЯ - ЗИМНИЙ САД	36,0	"	39,0	"				"
15	КАМЕРА ХРАНЕНИЯ	16,0	"	46,0	ПОДГОТОВКА ПОКРАСКА КЛЕБВА				"
16	КАБИНЕТ ВРАЧА (МЕСТ-5)	14,7	ЗАТИРКА ПОКРАСКА ЭВА-27	35,4	ПОДГОТОВКА, ПОКРАСКА КЛЕБВА				"
17	КОМНАТА МЕДСЕСТРЫ (МЕСТ-5)	11,7	ТО ЖЕ	11,8	ТО ЖЕ	23,6	КЕРАМИЧЕСКАЯ ПЛИТКА	1800	"
18	ОЖИДАТЕЛЬНАЯ (МЕСТ-5)	4,0	ЗАТИРКА ПОВЕЛКА	12,7	"				ОТДЕЛКА НА ВСЮ ВЫСОТУ
19	КАБИНЕТ	11,3	ЗАТИРКА ПОКРАСКА ЭВА-27	13,8	"	24,0	КЕРАМИЧЕСКАЯ ПЛИТКА	1800	"
20	ИНКЦИОННАЯ СО СТЕРИЛИЗАЦИОННОЙ	15,7	ТО ЖЕ			33,8	КЕРАМИЧЕСКАЯ ПЛИТКА	3000	"

* КРОМЕ ПОМЕЩЕНИЙ С УКАЗАННЫМ КОЛИЧЕСТВОМ МЕСТ ПЛОЩАДЬ ПОТОЛКОВ И СТЕН УКАЗАНА СУММАРИМ

№	НАИМЕНОВАНИЕ ИЛИ НОМЕР ПОМЕЩЕНИЯ	ПОТОЛОК		СТЕНЫ ИЛИ ПЕРЕГОРОДКИ		НИЗ СТЕНЫ ИЛИ ПЕРЕГОРОДКИ / ПАНЕЛЬ			ПРИМЕЧАНИЕ
		ПЛОЩАДЬ	ВИД ОТДЕЛКИ	ПЛОЩАДЬ	ВИД ОТДЕЛКИ	ПЛОЩАДЬ	ВИД ОТДЕЛКИ	ВЫСОТА/ММ	
21	КОМНАТА СЕСТРЫ-ХОЗЯЙКИ	8,7	ЗАТИРКА ПОВЕЛКА	32,1	ПОДГОТОВКА ПОКРАСКА КЛЕБВА				ОТДЕЛКА НА ВСЮ ВЫСОТУ
22	КЛАДОВАЯ ГРЯЗНОГО БЕЛЬЯ	10,4	ЗАТИРКА ПОКРАСКА ЭВА-27	13,0	ТО ЖЕ	25,8	КЕРАМИЧЕСКАЯ ПЛИТКА	1800	"
23	ЭЛЕКТРОЩИТОВАЯ	7,2	ИЗВЕСТКОВАЯ ПОВЕЛКА	25,1	ИЗВЕСТКОВАЯ ПОВЕЛКА				ОТДЕЛКА НА ВСЮ ВЫСОТУ
24	ЛЕСТНИЧНО-ЛИФТОВОЙ ХОЛЛ	192,3	ЗАТИРКА ПОВЕЛКА	880,5	ЛИЦЕВОЙ КИРПИЧ				ПОД
25	КЛАДОВАЯ ЧИСТОГО БЕЛЬЯ	44	ТО ЖЕ	49,0	ПОДГОТОВКА ПОКРАСКА КЛЕБВА				"
26	УБОРНЫЕ ОБЩЕГО ПОЛЬЗОВАНИЯ (МЕСТ-7)	18,6	"	10,2	ТО ЖЕ	15,6	КЕРАМИЧЕСКАЯ ПЛИТКА	1800	"
27	КЛАДОВАЯ УБОРНОГО ИНВЕНТАРЯ	19,9	"	17,6	"				ОТДЕЛКА НА ВСЮ ВЫСОТУ
28	МУСОРКАМЕРА	31,1	ИЗВЕСТКОВАЯ ПОВЕЛКА	54,0	ИЗВЕСТКОВАЯ ПОВЕЛКА	6,9	КЕРАМИЧЕСКАЯ ПЛИТКА	1800	"
29	КОРИДОРЫ	82,6	ЗАТИРКА ПОВЕЛКА	256,4	ПОДГОТОВКА ПОКРАСКА КЛЕБВА				ОТДЕЛКА НА ВСЮ ВЫСОТУ
30	ПОМЕЩЕНИЕ ЧИСТКИ И ПЛАЖЕ-НИЯ (МЕСТ-3)	10,1	ТО ЖЕ	35,0	ТО ЖЕ				ТО ЖЕ
31	КОМНАТА ПЕРСОНАЛА (МЕСТ-2)	10,1	"	35,0	"				"
32	ТАМБУРЫ	18,5	"	26,4	ЛИЦЕВОЙ КИРПИЧ				"
33	МАШИНОЕ ОТДЕЛЕНИЕ ЛИФТОВ	28,9	ИЗВЕСТКОВАЯ ПОВЕЛКА		ИЗВЕСТКОВАЯ ПОВЕЛКА				"

ВЕДОМОСТЬ ОТДЕЛКИ ФАСАДОВ

ЭЛЕМЕНТЫ	ВАРИАНТ / ОСНОВНОЙ	
	ОТДЕЛКА	КОЛЕР
ПОКРОВ, СТЕНЫ, ПИЛОНЫ, ПАРАПЕТЫ	КЕРАМИЧЕСКИЕ ЛИЦЕВОЙ ГИПСУ	ЖЕЛТЫЙ
ОКНА И ДВЕРИ	ПОКРАСКА КРАСКАМИ МАЛЯЩИМИ	БЕЛЫЙ
ОТРАЖАЮЩИЕ ЛОЖИИ	КУЗЬБАСАКОМ 3А ДВА РАЗА	ЧЕРНЫЙ

Исполнитель	Орзуа	24.1.66.86
Контроль	Сольников	
Проект	Кузьбас	
Проверка	Логвин	
Исполнение	Польжелев	

СПАЛЬНАЯ КОМНАТА НА 250 МЕСТ
ДАТ. САНАТОРИЙ
/ СТЕНЫ КИРПИЧНЫЕ /

ОБЩИЕ ДАННЫЕ
/ ПРОДОЛЖЕНИЕ /

ЭКСПЛИКАЦИЯ ПОЛОВ

ПРОДОЛЖЕНИЕ

НАИМЕНОВАНИЕ ИЛИ НОМЕР ПОМЕЩЕНИЯ ПО ПЛАНУ	ТИП ПОЛА ПО ПРОЕКТУ	СХЕМА ПОЛА ИЛИ НОМЕР УЗЛА ПО СЕРИИ 2244-1 ВЫП 4	ЭЛЕМЕНТЫ ПОЛА И ИХ ТОЛЩИНА	ПЛОЩАДЬ ПОЛА М ²	ПРИМЕЧАНИЕ	НАИМЕНОВАНИЕ ИЛИ НОМЕР ПОМЕЩЕНИЯ ПО ПЛАНУ	ТИП ПОЛА ПО ПРОЕКТУ	СХЕМА ПОЛА ИЛИ НОМЕР УЗЛА ПО СЕРИИ 2244-1 ВЫП 4	ЭЛЕМЕНТЫ ПОЛА И ИХ ТОЛЩИНА	ПЛОЩАДЬ ПОЛА М ²	ПРИМЕЧАНИЕ
СПАЛЬНАЯ КОМНАТА НА 1 МЕСТО (МЕСТ-2), ПРИХОЖАЯ СПАЛЬНОЙ КОМНАТЫ (МЕСТ-2)	1	148	ПОКРЫТИЕ - ЛИНОЛЕУМ ПОЛИВИНИЛХЛОРИДНЫЙ НА ТКАНЕВОЙ ОСНОВЕ ГОСТ 7251-77-25 мм	24,6	ПОЛЫ ПОМЕЩЕНИЙ 1 ЭТАЖА	СПАЛЬНАЯ КОМНАТА НА 1 МЕСТО (МЕСТ-48), СПАЛЬНАЯ КОМНАТА НА 2 МЕСТА (МЕСТ-100) ПРИХОЖАЯ СПАЛЬНОЙ КОМНАТЫ (МЕСТ-148)	6	41	ПОКРЫТИЕ - ЛИНОЛЕУМ ПОЛИВИНИЛХЛОРИДНЫЙ НА ТКАНЕВОЙ ОСНОВЕ ГОСТ 7251-77-25 мм	2443,3	ПОЛЫ ПОМЕЩЕНИЙ 2-6 ЭТАЖЕЙ
САМУЗЕЛ ПРИ СПАЛЬНОЙ КОМНАТЕ (МЕСТ-2), КЛИЗМЕННАЯ ИНЕКЦИОННАЯ УБОРНЫЕ ПРИ ВЕСТИБУЛЕ, МУСОРОПРИЕМНИК, ПОМЕЩЕНИЕ УБОРОЧНОГО ИНВЕНТАРЯ	2	180	ПОКРЫТИЕ - КЕРАМИЧЕСКАЯ ПЛИТКА ГОСТ 6787-80-10 мм	40,0		САМУЗЕЛ ПРИ СПАЛЬНОЙ КОМНАТЕ (МЕСТ-148), УБОРНАЯ ОБЩЕГО ПОЛЬЗОВАНИЯ (МЕСТ-5) МУСОРОПРИЕМНИК (МЕСТ-5) ПОМЕЩЕНИЕ УБОРОЧНОГО ИНВЕНТАРЯ (МЕСТ-5)	7	127	ПОКРЫТИЕ - КЕРАМИЧЕСКАЯ ПЛИТКА, ГОСТ 6787-80 10 мм	48,0	
КАБИНЕТ ВРАЧА (МЕСТ-5) КОМНАТА МЕДСЕСТРЫ (МЕСТ-5), КЛАДОВАЯ ЧИСТОГО БЕЛЫХ КЛАДОВАЯ Грязного БЕЛЫХ КАМЕРА ХРАНЕНИЯ	3	155	ПОКРЫТИЕ - ЛИНОЛЕУМ ПОЛИВИНИЛХЛОРИДНЫЙ НА ТКАНЕВОЙ ОСНОВЕ ГОСТ 7251-77-2,5 мм	163,4		ПОМЕЩЕНИЕ ПЕРСОНАЛА (МЕСТ-2), ПОМЕЩЕНИЕ ЧИСТКИ И ГЛАЖЕНИЯ БЕЛЫХ (МЕСТ-3), КЛАДОВАЯ ЧИСТОГО БЕЛЫХ (МЕСТ-5), КОРРИДОР	8	70	ПОКРЫТИЕ - ЛИНОЛЕУМ ПОЛИВИНИЛХЛОРИДНЫЙ НА ТКАНЕВОЙ ОСНОВЕ ГОСТ 7251-77-2,5 мм	810,9	
ВЕСТИБУЛЬ, ГОСТИНАЯ, ТЕЛЕВИЗИОННЫЙ ХОЛЛ, КОРРИДОР, ЛЕСТНИЧНО-ЛИФТОВЫЙ ХОЛЛ,	4	185	ПОКРЫТИЕ - БЕТОН МОЗАИЧНОГО СОСТАВА МАРКИ 200	366,5		МАШИНОЕ ОТДЕЛЕНИЕ ЛИФТОВ	9	140	ПОКРЫТИЕ - БЕТОН МАРКИ 200	28,9	
ТАМБУР (МЕСТ-3)						ЛОДЖИИ	10	127	ПОКРЫТИЕ - КЕРАМИЧЕСКАЯ ПЛИТКА, ГОСТ 6787-80, Н=10 мм	1015,2	
ЛЕСТНИЧНО-ЛИФТОВЫЕ ХОЛЛЫ (МЕСТ-5)	5	141	ПОКРЫТИЕ - БЕТОН МОЗАИЧНОГО СОСТАВА МАРКИ 200	145,5							

1. В ЭКСПЛИКАЦИИ УКАЗАНА СУММАРНАЯ ПЛОЩАДЬ ПОЛОВ
2. САМУЗЛЫ ЗАВОДСКОГО ИЗГОТОВЛЕНИЯ СМ АЛЬБОМ СКП СЕРИЯ 1.288-1 ВЫП.1


244-1-66.86 - АСЗ

НАЧ АПМБ	ОРЗУА				
ГЛАВНИК	СОВЕННИКОВ				
ГЛАВ	БЕЛЪМАН	Трущев	СПАЛЬНЫЙ КОРПУС НА 250 МЕСТ	СТАЛДЯ	ЛАНСГ
ГИП	КУДРЯВЦЕВА	КЧУ	ДЛЯ САНАТОРИЕВ		ЛАНСТОВ
	РУКГРАФ	ПЕХТЕР	СТЕНЫ КИРПИЧНЫЕ	6	
	ПРОВЕРКА	ЛОДВИНОВ	ОБЩИЕ ДАМНЫЕ		
	РАЗРАБ	ПОДЖАЕВА	ЦЕННИЭП		
			КУРОРТНО-ТУРИСТСКИХ		

АЛЬБОМ Ц

ТИПОВЫЙ ПРОЕКТ

ИНВ № ПОДА ПОДПИСЬ И ДАТА ВЗАИМНОСТИ

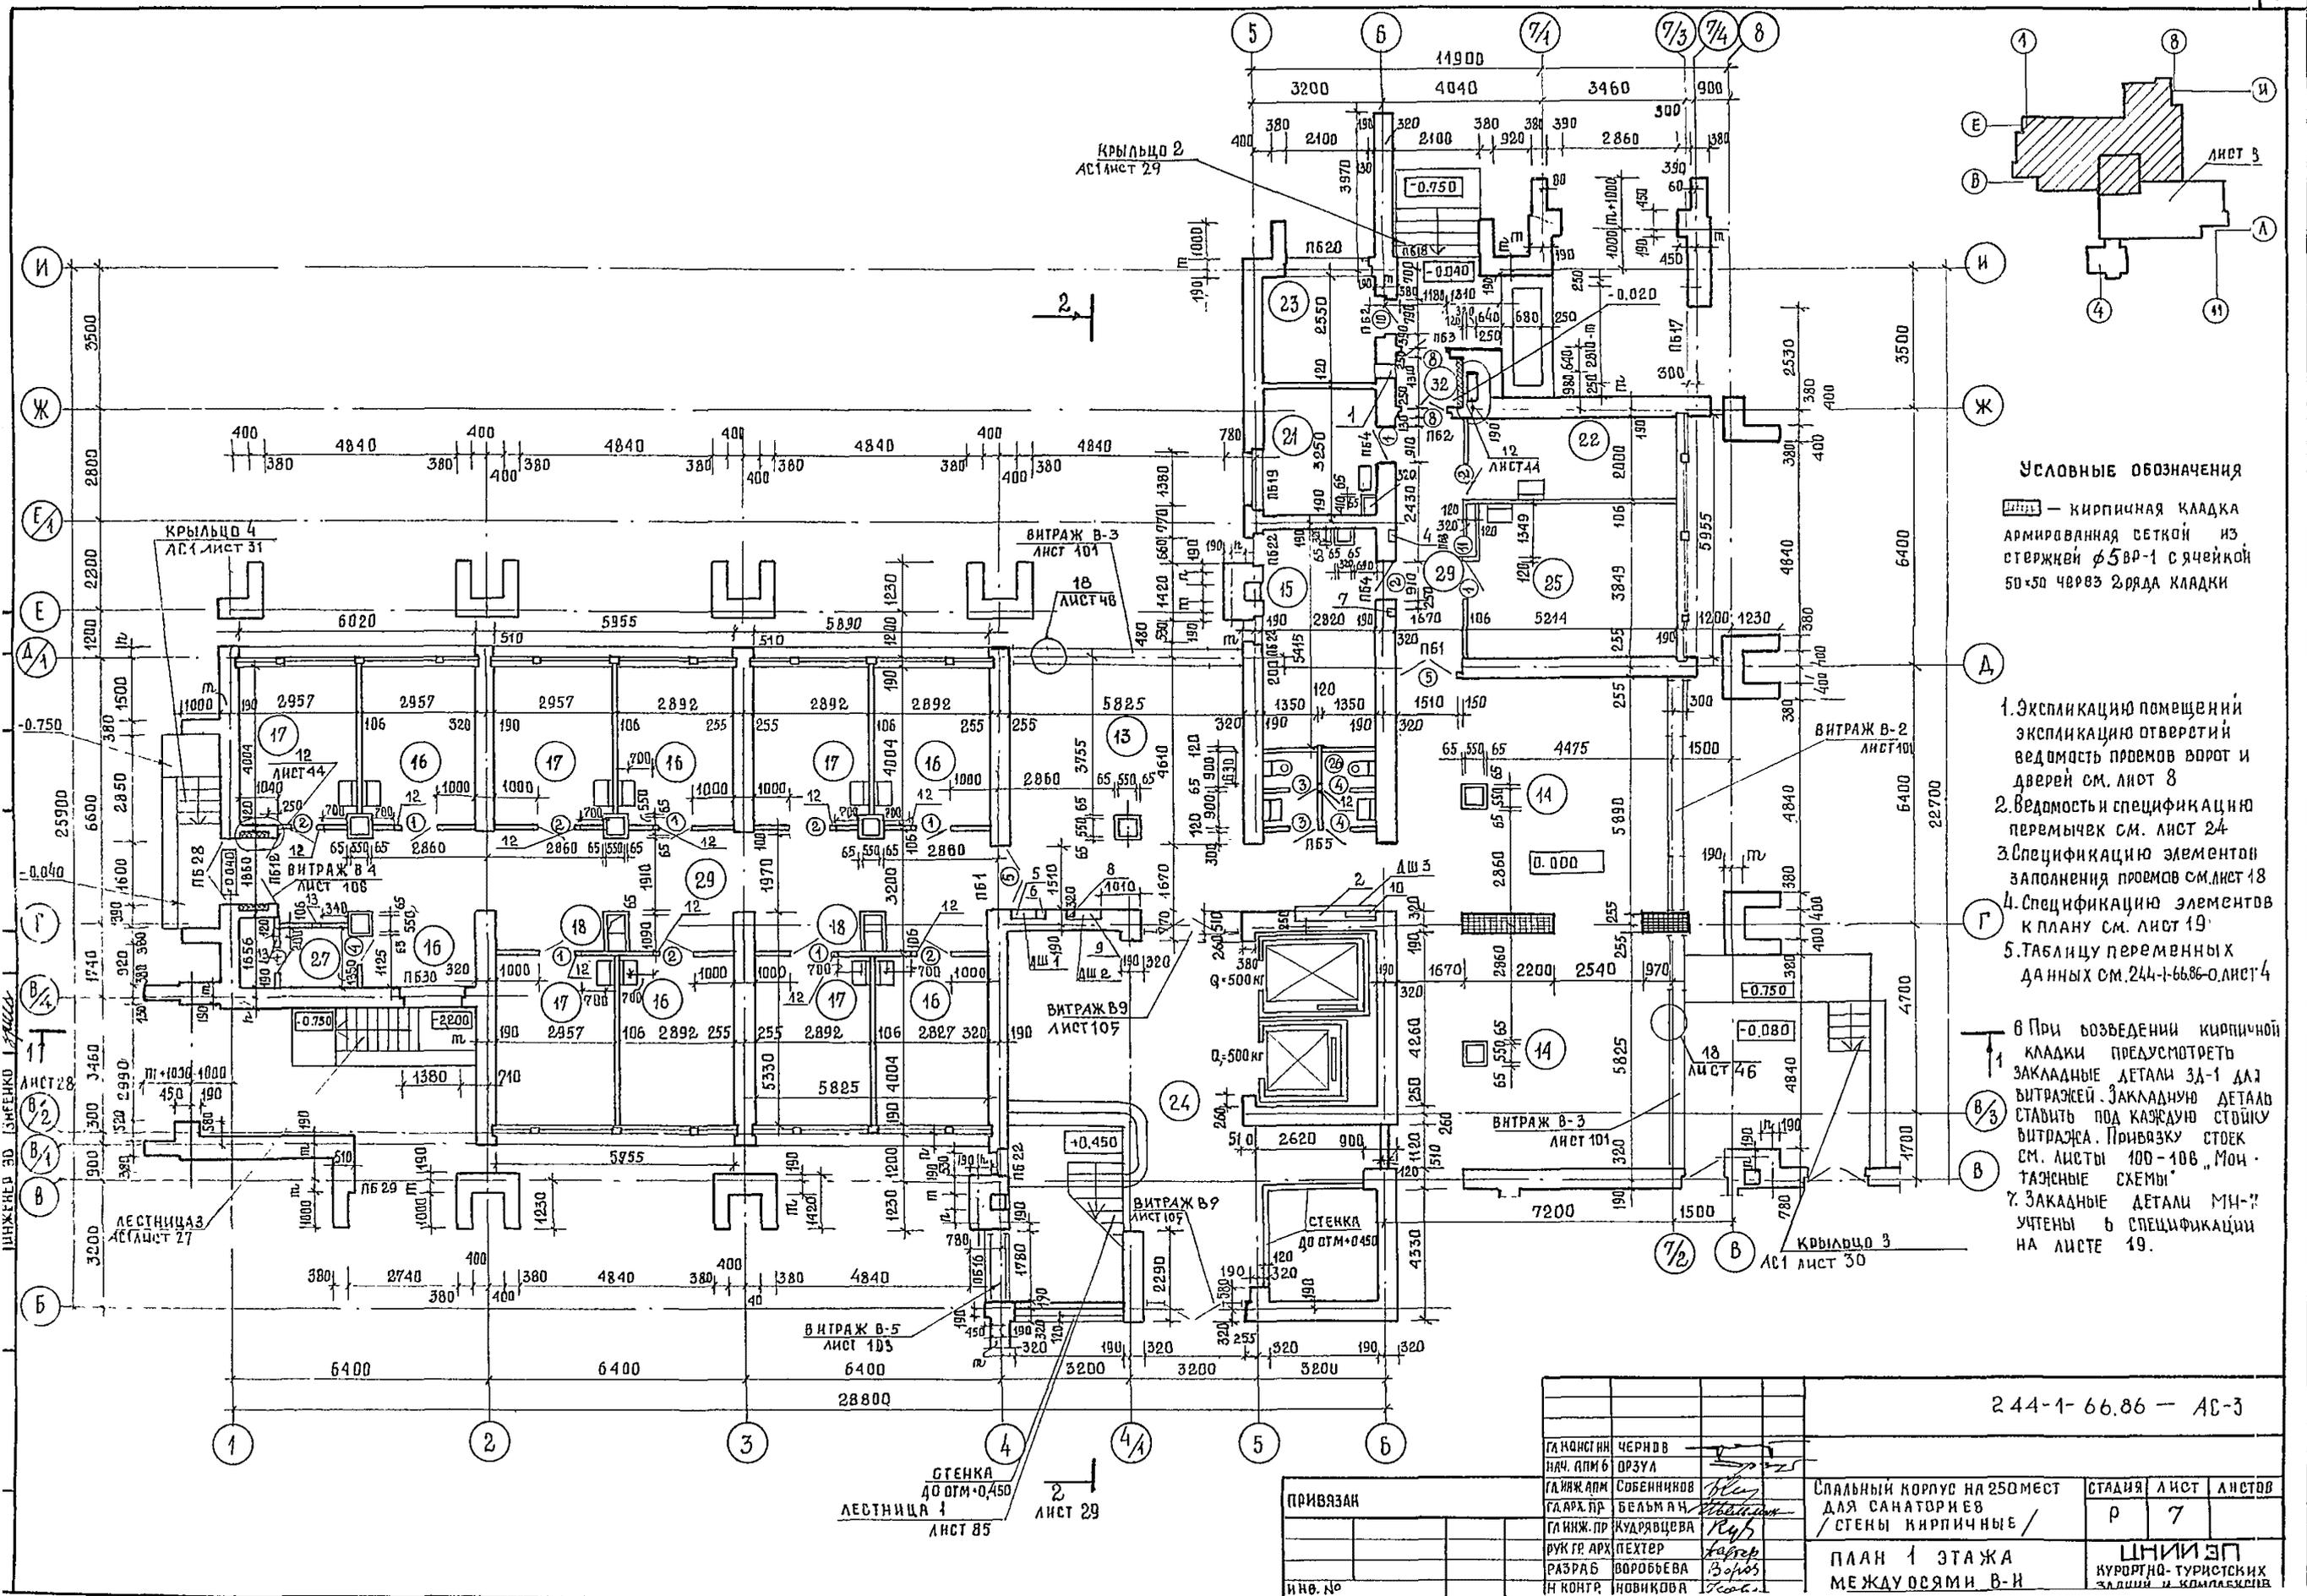

УСЛОВНЫЕ ОБОЗНАЧЕНИЯ

 — кирпичная кладка армированная сеткой из стержней $\phi 5$ в-1 с ячейкой 50x50 через 2 ряда кладки

1. ЭКСПЛИКАЦИЮ ПОМЕЩЕНИЙ ЭКСПЛИКАЦИЮ ОТВЕРСТИЙ ВЕДОМОСТЬ ПРОЕМОВ ВОРОТ И ДВЕРЕЙ СМ. ЛИСТ 8
2. ВЕДОМОСТЬ СПЕЦИФИКАЦИЮ ПЕРЕМЫЧЕК СМ. ЛИСТ 24
3. СПЕЦИФИКАЦИЮ ЭЛЕМЕНТОВ ЗАПОЛНЕНИЯ ПРОЕМОВ СМ. ЛИСТ 18
4. СПЕЦИФИКАЦИЮ ЭЛЕМЕНТОВ К ПЛАНУ СМ. ЛИСТ 19
5. ТАБЛИЦУ ПЕРЕМЕННЫХ ДАННЫХ СМ. 244-1-66.86-ЛИСТ 4
6. ПРИ ВОЗВЕДЕНИИ КИРПИЧНОЙ КЛАДКИ ПРЕДУСМОТРЕТЬ ЗАКАЗНЫЕ ДЕТАЛИ ЗА-1 ДЛЯ ВИТРАЖЕЙ. ЗАКАЗНЫЕ ДЕТАЛИ СТАВИТЬ ПОД КАЖДУЮ СТОЙКУ ВИТРАЖА. ПРИВЯЗКУ СТЕК СМ. ЛИСТЫ 100-108 „МОУ-ТАЖНЫЕ СХЕМЫ“
7. ЗАКАЗНЫЕ ДЕТАЛИ МН-7 УЧЕНЫ В СПЕЦИФИКАЦИИ НА ЛИСТЕ 19.


244-1-66.86 — АС-3

ГЛАВ. ИНЖ. ЧЕРНОВ	ГЛАВ. АРХ. ОРЗУЛ	СПАЛЬНЫЙ КОРПУС НА 250 МЕСТ ДЛЯ САНАТОРИЕВ / СТЕНЫ КИРПИЧНЫЕ /	СТАДИЯ	ЛИСТ	ЛИСТОВ
ГЛАВ. АРХ. СОБЕННИКОВ	ГЛАВ. АРХ. БЕЛЬЯН		Р	7	
ГЛАВ. АРХ. КУДРЯВЦЕВА	РУК. ГР. АРХ. ПЕХТЕР	ПЛАН 1 ЭТАЖА МЕЖДУОСЯМИ В-И	ЦНИИ ЭП КУРОРТНО-ТУРИСТИЧЕСКИХ ЗДАНИЙ И КОРПУСОВ		
РАЗРАБ. ВОРОБЬЕВА	ИН. КОНТР. НОВИКОВА				

ПРИВЯЗАН	
ИНВ. №	

СТЕНКА
ДО ОТМ.+0.450
ЛЕСТНИЦА 1
ЛИСТ 85

ЛИСТ 29

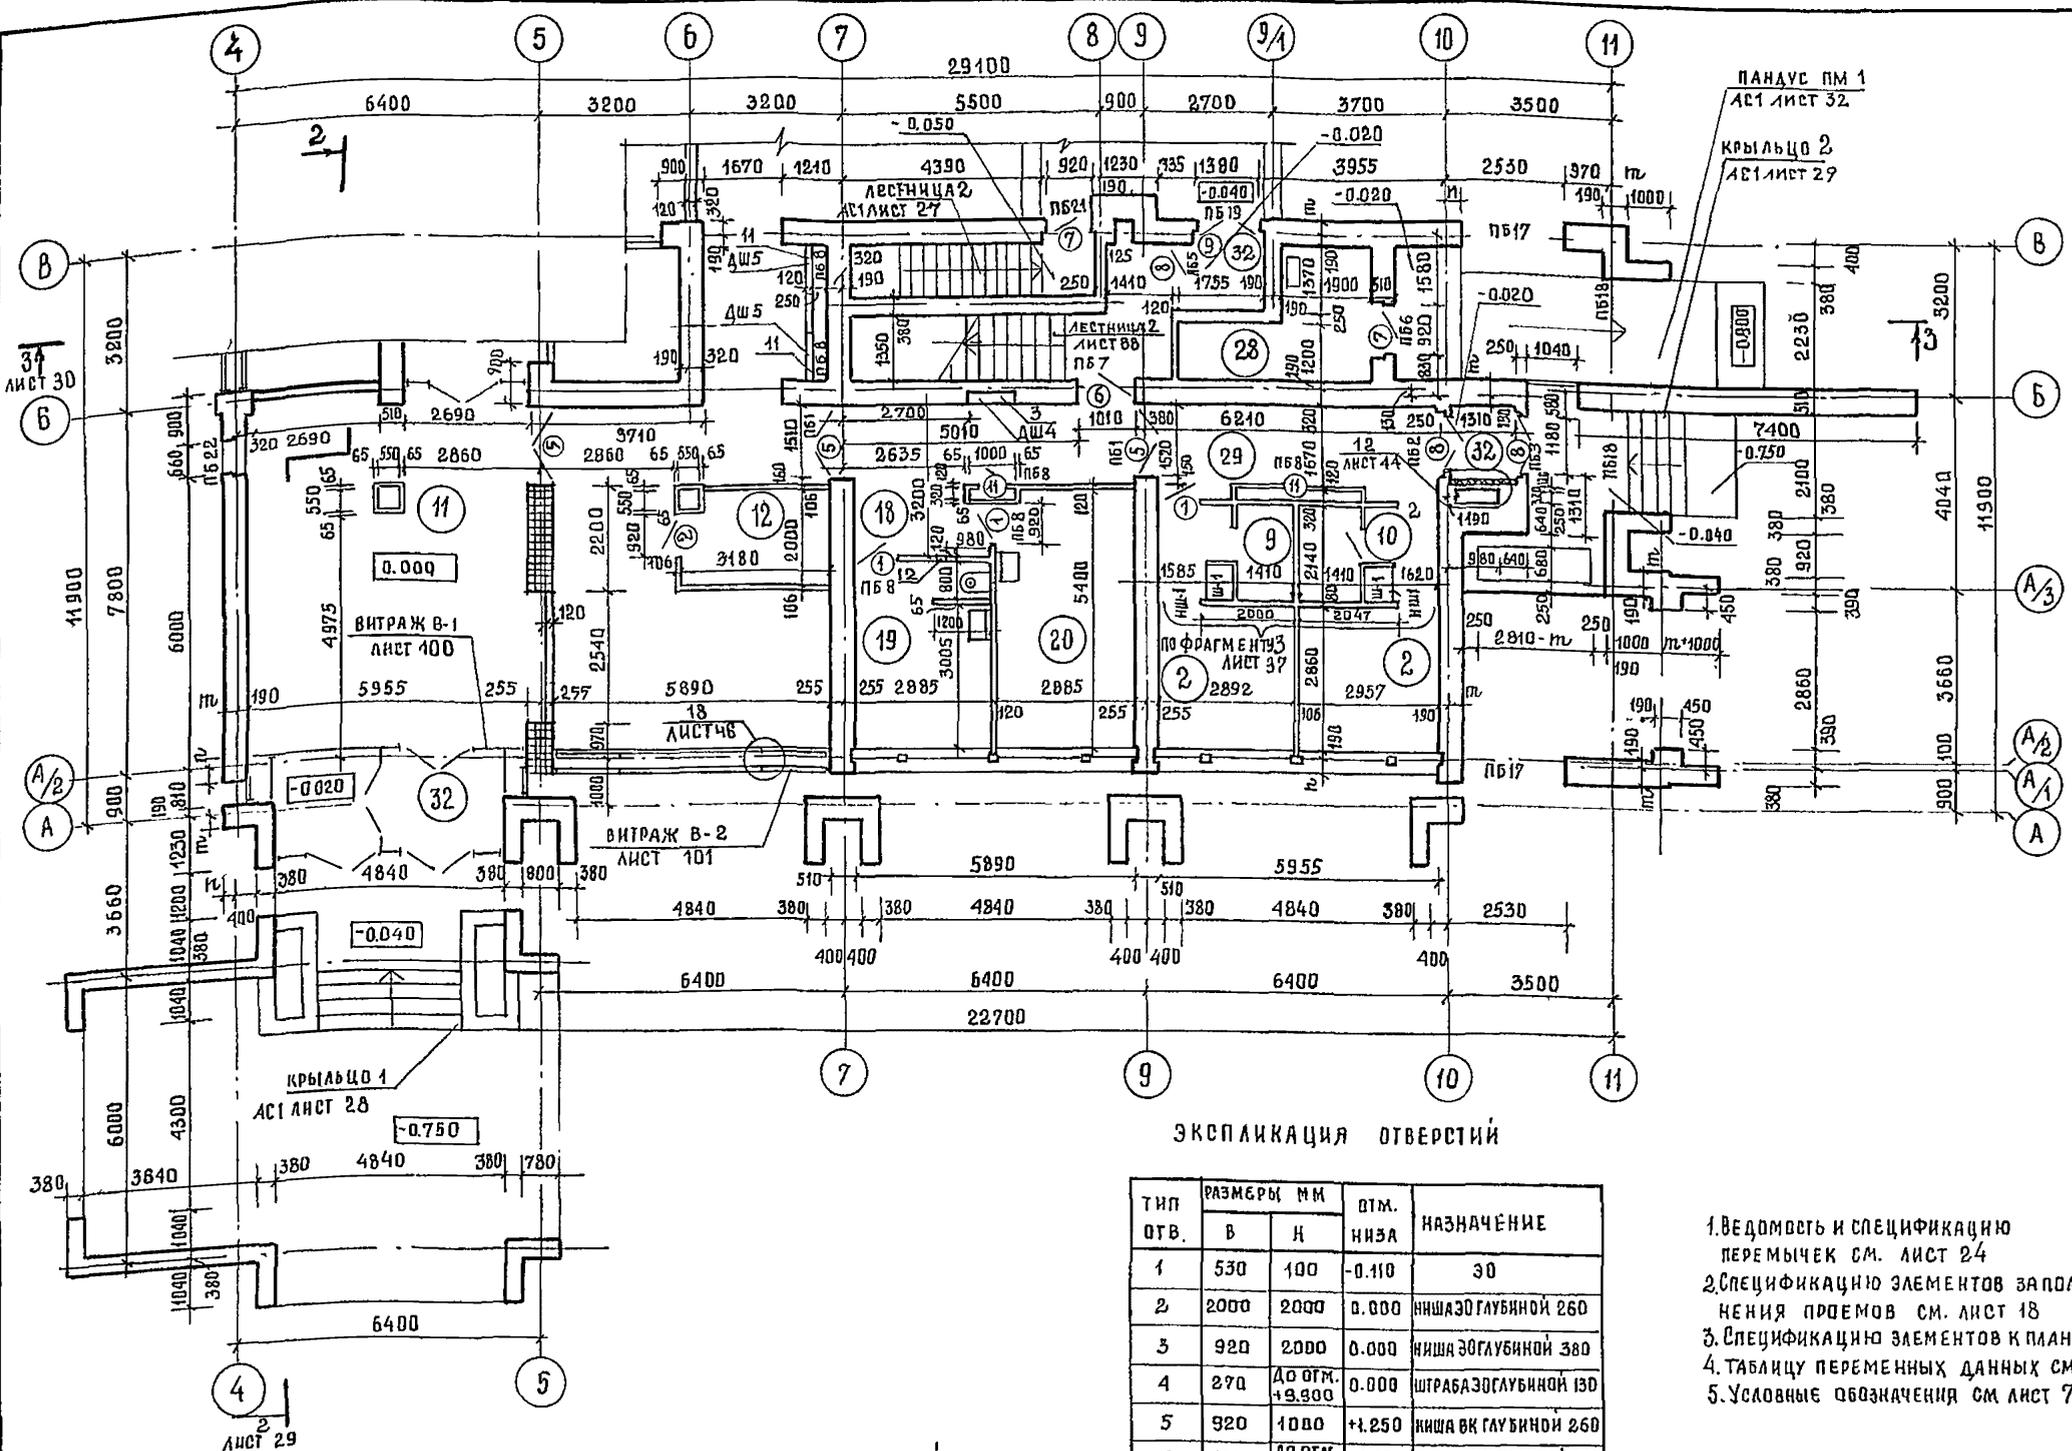


ЭКСПЛИКАЦИЯ ПОМЕЩЕНИЙ

НОМЕР ПОЯНУ	НАИМЕНОВАНИЕ	ПЛОЩАДЬ М ²
2	СПАЛЬНАЯ КОМНАТА НА 1 МЕСТО	16
9	САМУЭЛ ПРИСПАЛЬНОЙ КОМНАТЕ	3,0
10	ПРИХОЖАЯ	2,8
11	ВЕСТИБУЛЬ С ГАРДЕРОБОМ	72,0
12	ДЕЖУРНЫЙ АДМИНИСТРАТОР	6,0
13	ТЕЛЕВИЗИОННЫЕ ХОЛЛЫ	77,8
14	ГОСТИНАЯ-ЗИМНИЙ САД	36,0
15	КАМЕРА ХРАНЕНИЯ	16,0
16	КАБИНЕТ ВРАЧА	11,8
17	КОМНАТА МЕДИЦИНСКОЙ СЕСТРЫ	11,8
18	ОЖИДАТЕЛЬНАЯ	4,0
19	КЛИЗМЕННАЯ	11,3
20	ИНЕКЦИОННАЯ СОСТЕРИЛИЗАЦИОННОЙ	15,7
21	КОМНАТА СЕСТРЫ-ХОЗЯЙКИ	8,7
22	КЛАДОВАЯ ГРЯЗНОГО БЕЛЬЯ	10,4
23	ЭЛЕКТРОЩИТОВАЯ	7,2
24	ЛЕСТНИЧНО-ЛИФТОВОЙ ХОЛЛ	70,3
25	КЛАДОВАЯ ЧИСТОГО БЕЛЬЯ	20,0
26	УБОРНАЯ ОБЩЕГО ПОДЪЕЗДОВАНИЯ	5,1
27	КЛАДОВАЯ УБОРОЧНОГО ИНВЕНТАРЯ	6,4
28	МУСОРОКАМЕРА	7,1
29	КОРИДОРЫ	80,8
32	ТАМБУР	18,5

ЭКСПЛИКАЦИЯ ОТВЕРСТИЙ

ТИП ОТВ.	РАЗМЕРЫ ММ		ОТМ. НИЖА	НАЗНАЧЕНИЕ
	В	Н		
1	530	100	-0.110	30
2	2000	2000	0.000	НИША ЭО ГЛУБИНОЙ 260
3	920	2000	0.000	НИША ЭО ГЛУБИНОЙ 380
4	270	ДО ОТМ. +9.900	0.000	ШТРАБА ЭО ГЛУБИНОЙ 130
5	920	1000	+1.250	НИША ВК ГЛУБИНОЙ 260
6	150	ДО ОТМ. +17.750	-0.500	ШТРАБА ВК ГЛУБИНОЙ 260
7	150	ДО ОТМ. +11.150	-0.500	ШТРАБА ВК ГЛУБИНОЙ 260
8	270	ДО ОТМ. +20.500	-0.500	ШТРАБА СС ГЛУБИНОЙ 130
9	920	650	+1.000	НИША СС ГЛУБИНОЙ 260
10	700	ДО ОТМ. +19.800	-0.080	ШТРАБА ЭО ГЛУБИНОЙ 130
11	920	1000	+1.200	ВК. 30
12	150	200	+2.700	О.В.

1. Ведомость и спецификацию перемычек см. лист 24
2. Спецификацию элементов заделки проемов см. лист 18
3. Спецификацию элементов к плану см. лист 19
4. Таблицу переменных данных см. 244-1-66.86-0. лист 4
5. Условные обозначения см. лист 7

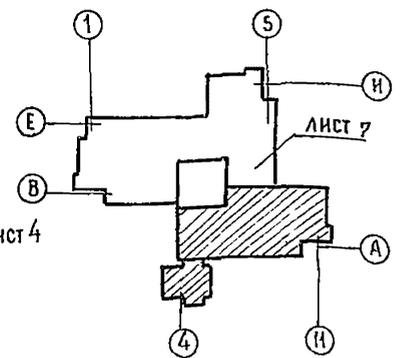


ВЕДОМОСТЬ ПРОЕМОВ ВОРОТ И ДВЕРЕЙ

МАРКА ПОЗ	РАЗМЕР ПРОЕМА В ММ	МАРКА ПОЗ	РАЗМЕР ПРОЕМА В ММ
1,2	910 x 2070	7	1050 x 2070
3,4	710 x 2070	8	1310 x 2370
5,9	1510 x 2370	10	920 x 1870
6	1010 x 2070	11	710 x 1570

244-1-66.86-АС-3

П. КОНСТ. ИИ	ЧЕРНОВ	СПАЛЬНЫЙ КОРПУС НА 250 МЕСТ ДЛЯ САНАТОРИЕВ / СТНЫ КИРПИЧНЫЕ /	СТАДИЯ	ЛИСТ	ЛИСТОВ
РАЧ. АДМ. Б	ОРЗУЛ		Р	8	
ГЛ. ИНЖ. АДМ.	СОВЕННИКОВ		ЦНИИЭП КУРОРТНО-ТУРИСТСКИХ ЗАДАНИЙ И КОМПЛЕКСОВ.		
СА. АРХ. ПР.	БЕЛЬМАН				
ГЛ. ИНЖ. ПР.	КУДЯВЦЕВА				
РУК. ГРАФ.	ПЕХТЕР	ПЛАН 1 ЭТАЖА	ФОРМАТ А-9		
РАЗРЯБ.	ВОРОБЬЕВА	МЕЖДУОСЯМ А-В			
И. КОНТР.	НОВИКОВА				

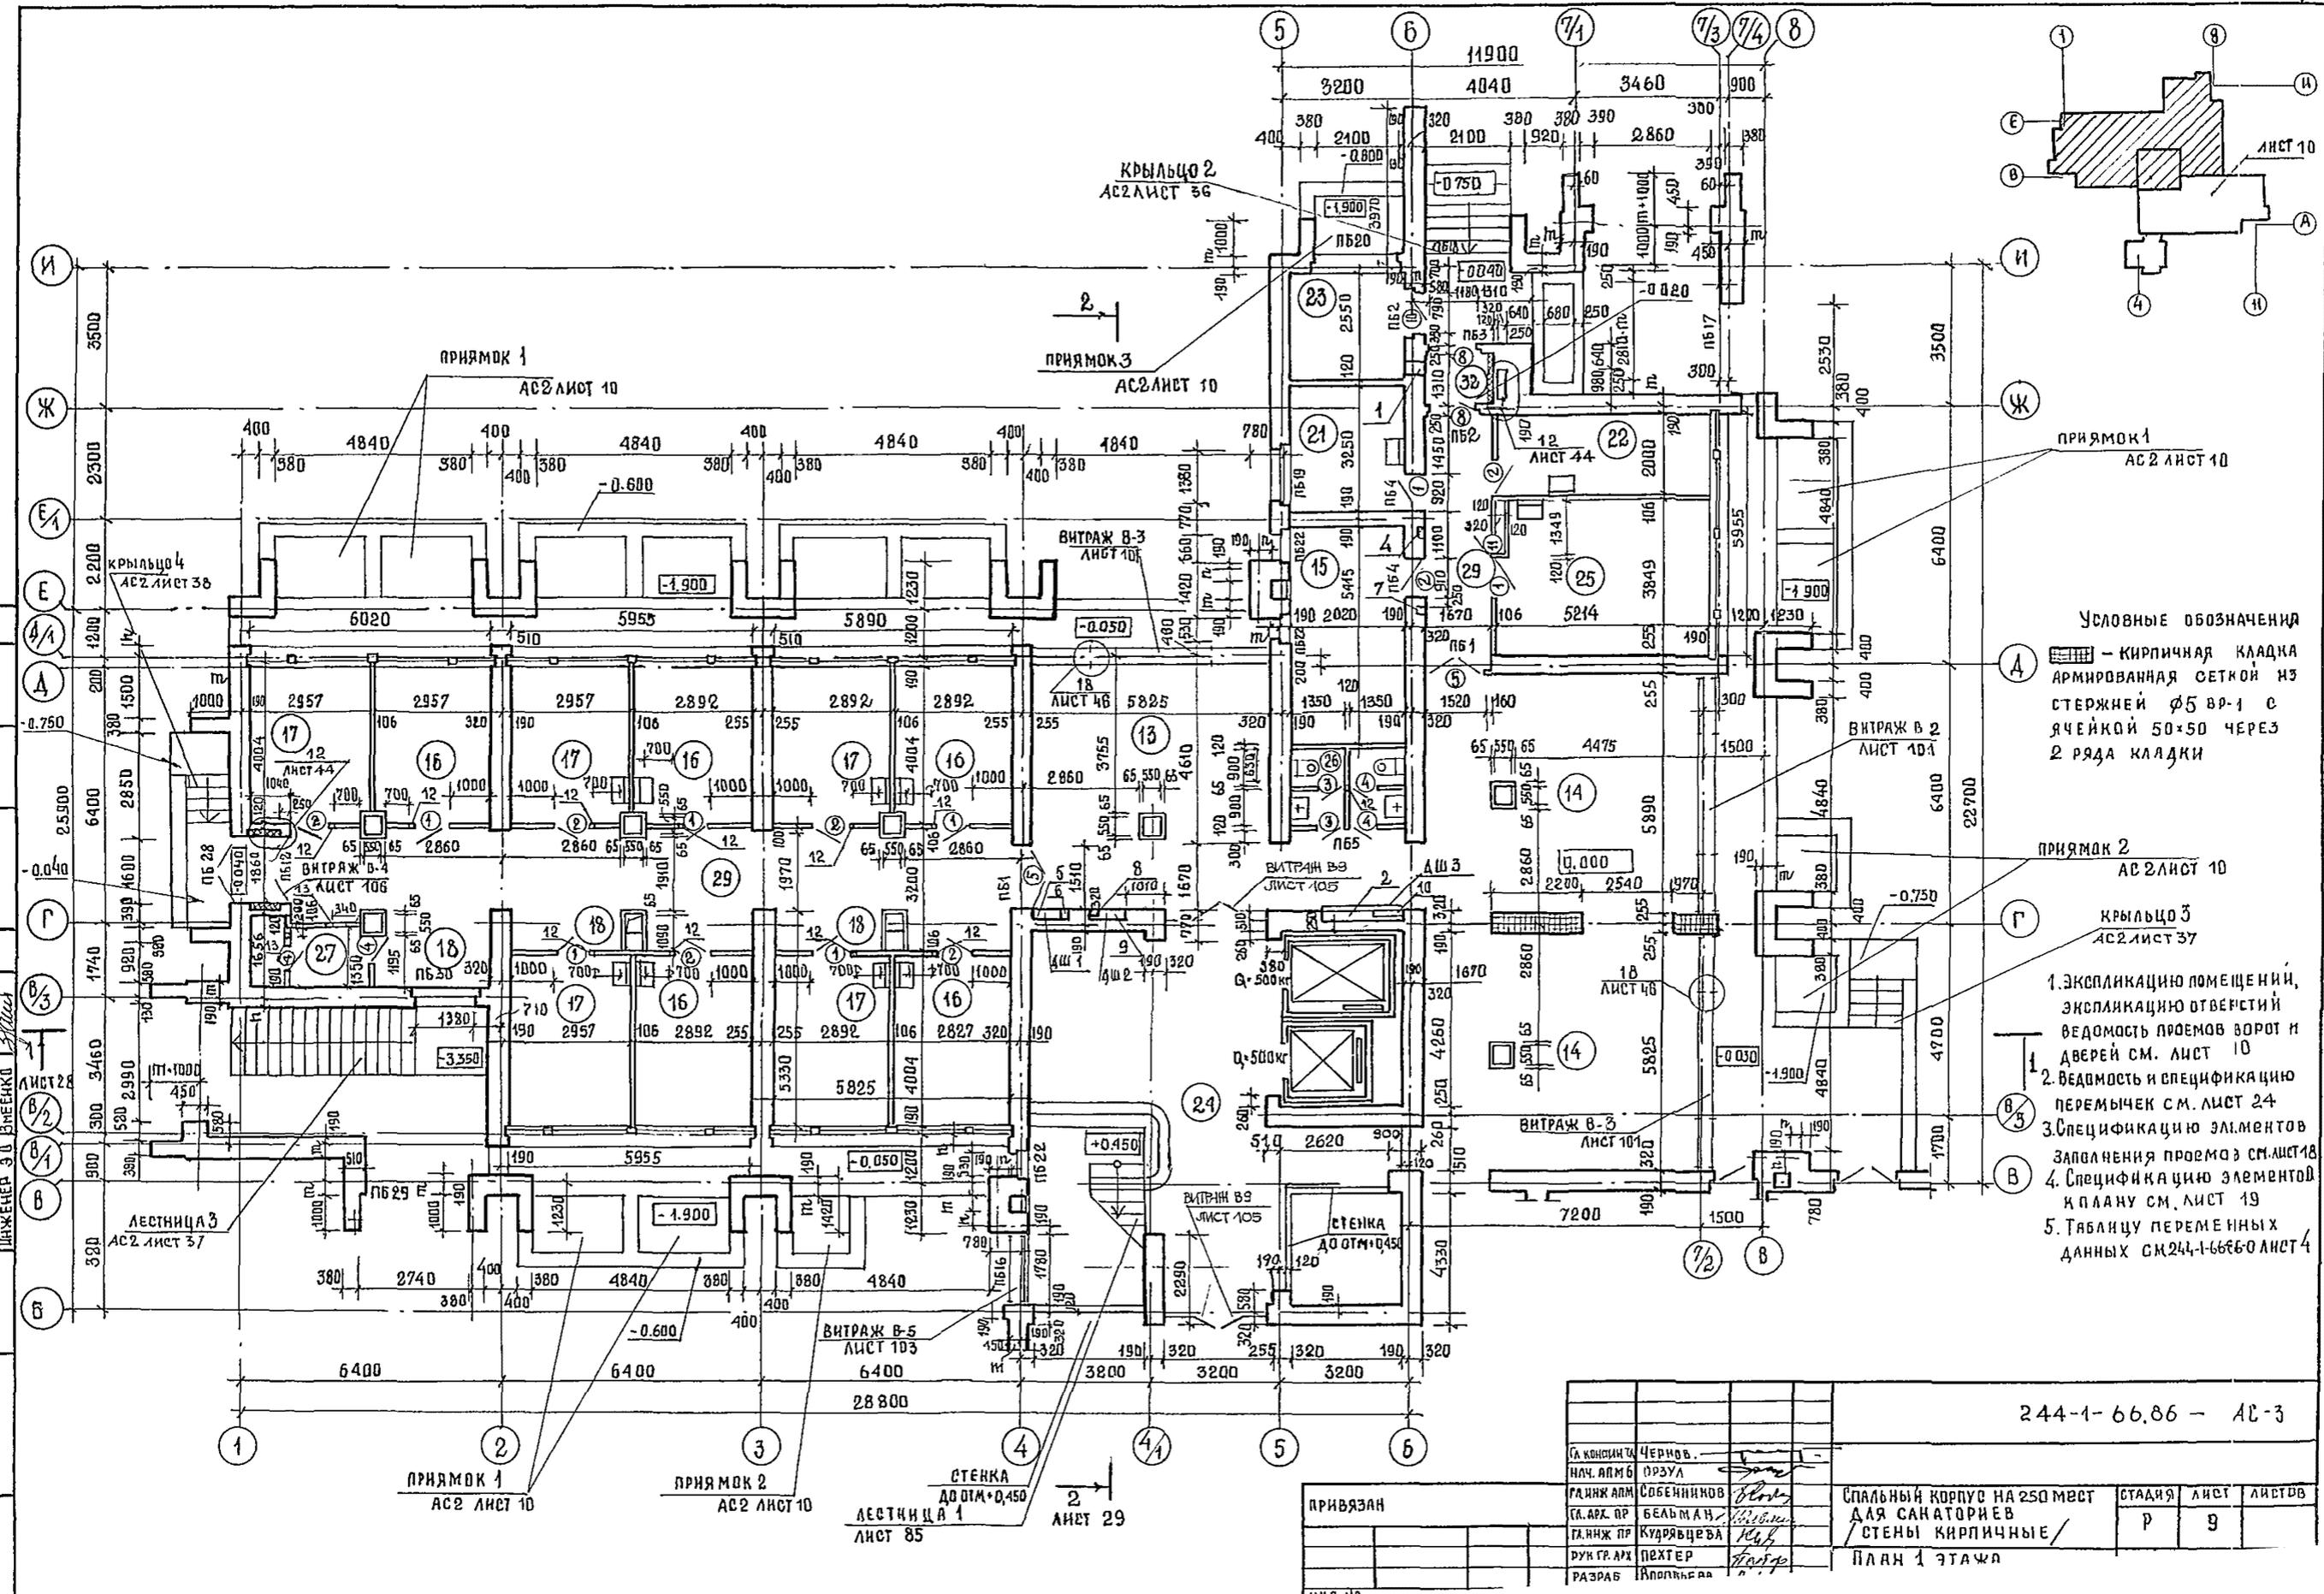

Условные обозначения

 - КИРПИЧНАЯ КЛАДКА
 - АРМИРОВАННАЯ СЕТКА ИЗ СТЕЖИЖИ $\phi 5$ ВР-1 С ЯЧЕЙКОЙ 50x50 ЧЕРЕЗ 2 РЯДА КЛАДКИ


1. ЭКСПЛИКАЦИЮ ПОМЕЩЕНИЙ, ЭКСПЛИКАЦИЮ ОТВЕРСТИЙ
2. ВЕДОМОСТЬ ПРОЕМОВ ВОРОТ И ДВЕРЕЙ СМ. ЛИСТ 10
3. ВЕДОМОСТЬ И СПЕЦИФИКАЦИЮ ПЕРЕМЫЧЕК СМ. ЛИСТ 24
4. СПЕЦИФИКАЦИЮ ЭЛЕМЕНТОВ ЗАПЛАНЕНИЯ ПРОЕМА Э СМ. ЛИСТ 18
5. СПЕЦИФИКАЦИЮ ЭЛЕМЕНТОВ К ПЛАНУ СМ. ЛИСТ 19
6. ТАБЛИЦУ ПЕРЕМЕННЫХ ДАННЫХ СМ. 244-1-6686-0 ЛИСТ 4

244-1-66.86 - АС-3

СА КОНСТАНТИН	ЧЕРНОВ.				
НАЧ. АРМ Б	ПРУЗА				
РАБНИК АРМ	СОБЕННИКОВ				
СА. АРХ. ПР	БЕЛЬМАН				
РАБНИК ПР	КУДРЯВЦЕВА				
ДУМ. ГР. АРХ	ПОХТЕР				
РАЗРАБ	КОЛОДЯЖНИКОВ				

ПРИВЯЗАН					

СПАЛЬНЫЙ КОРПУС НА 250 МЕСТ	СТАИЯ	ЛИСТ	ЛИСТОВ
ДЛЯ САНАТОРИЕВ	Р	9	
СТЕНЫ КИРПИЧНЫЕ			
ПЛАН 1 ЭТАЖА			

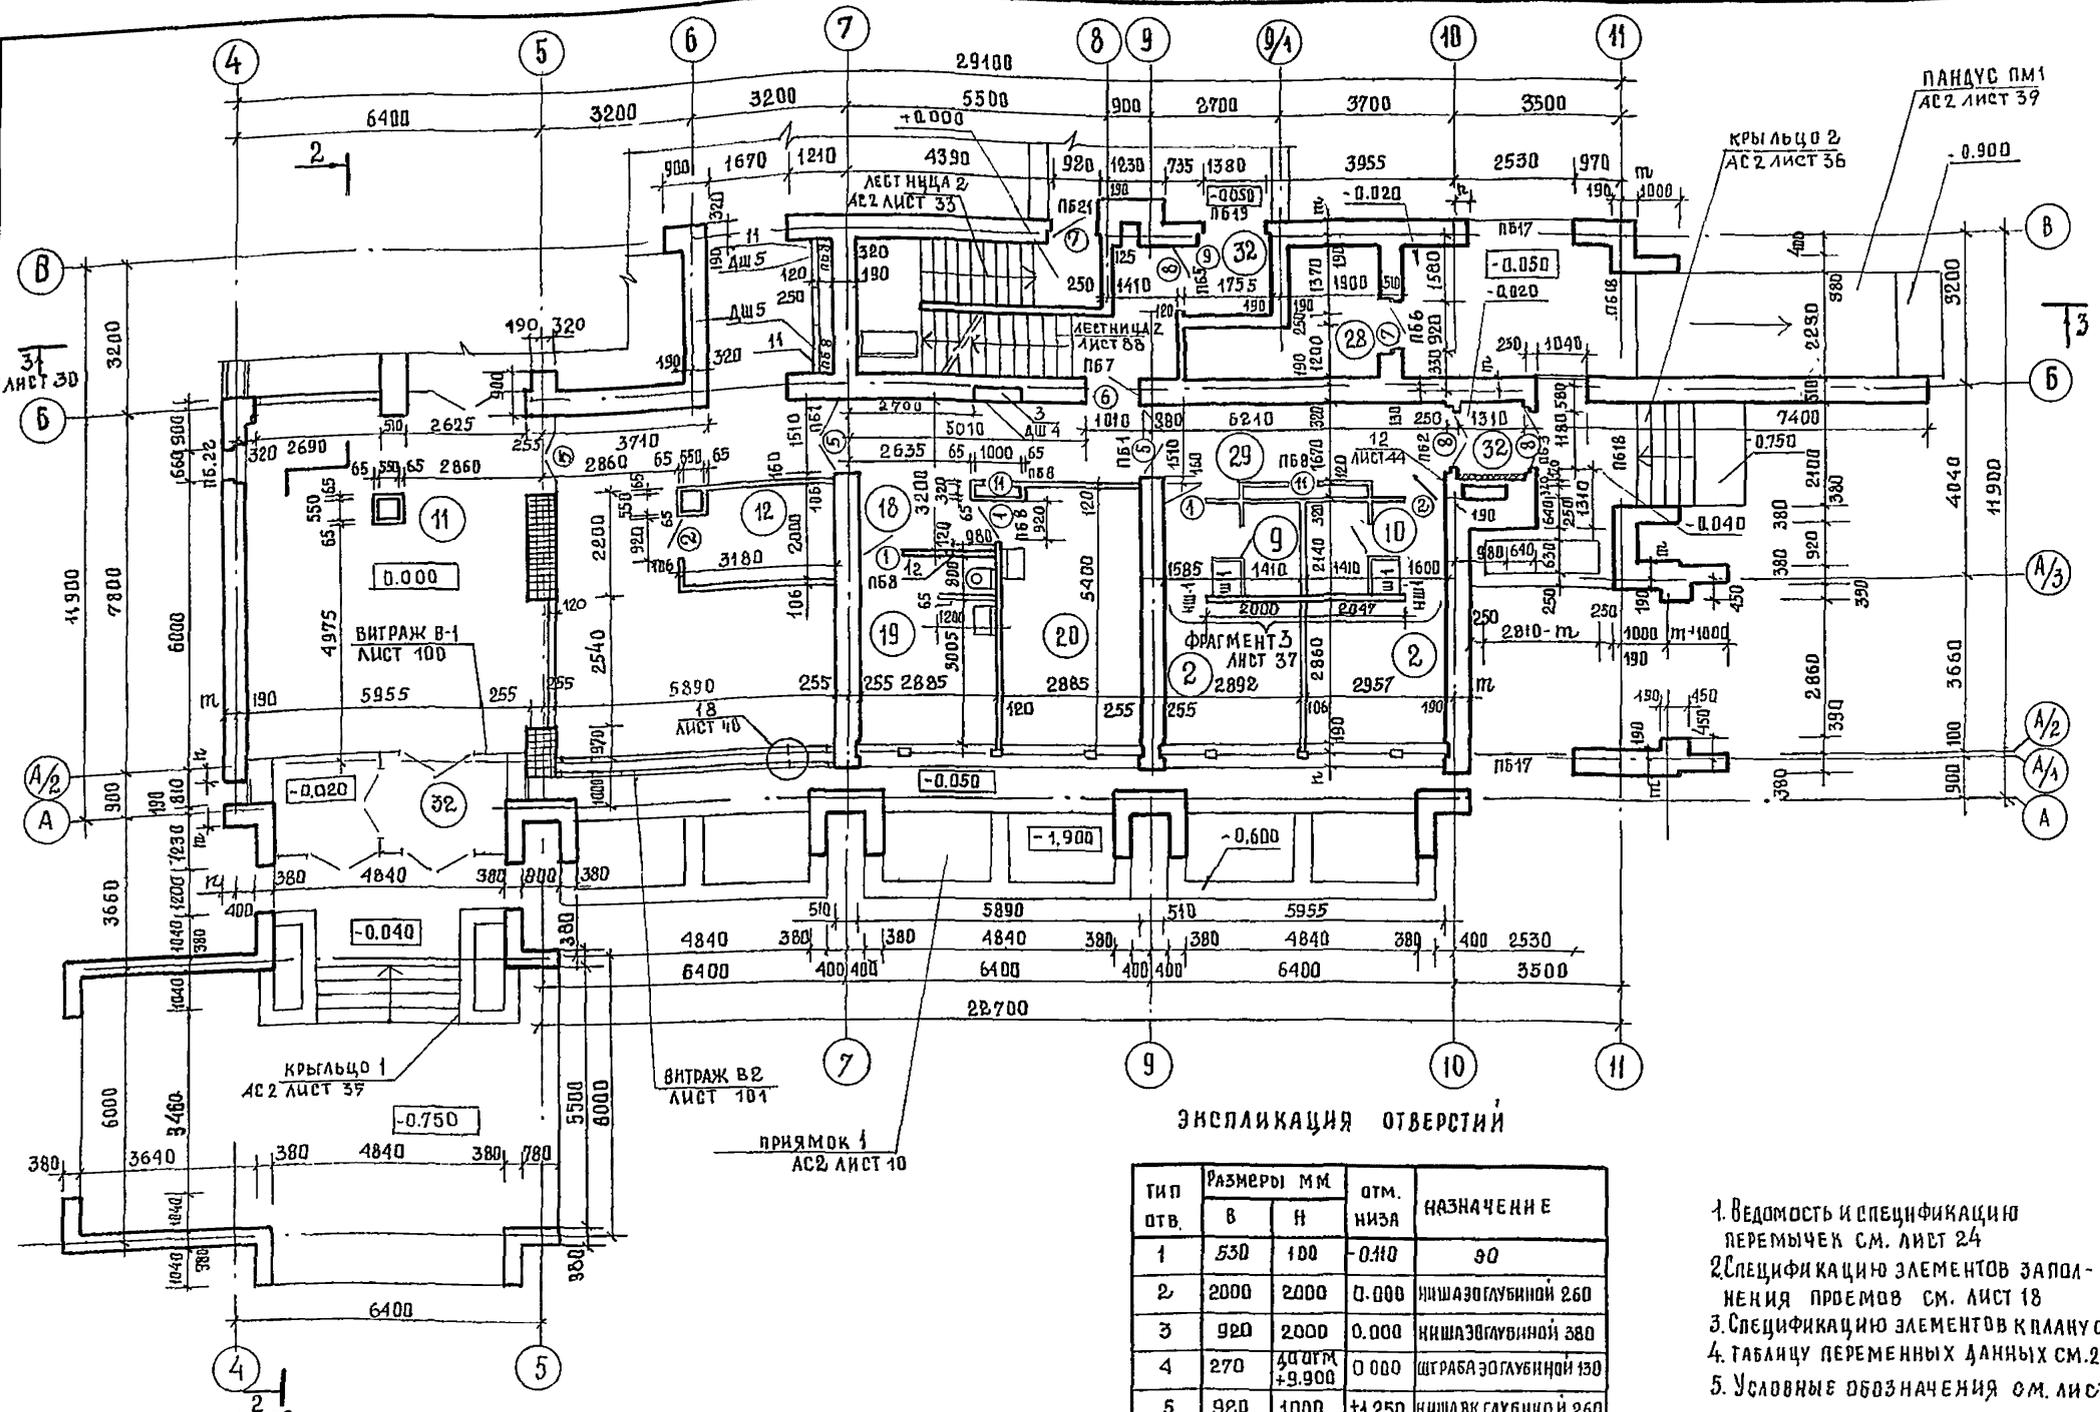


ЭКСПЛИКАЦИЯ ПОМЕЩЕНИЙ

НОМЕР ПОМЕЩЕНИЯ	НАИМЕНОВАНИЕ	ПЛОЩАДЬ м ²
2	СПАЛЬНАЯ КОМНАТА НА 16 МЕСТО	8,8
9	САМУЭЛ ПРИ СПАЛЬНОЙ КОМНАТЕ	3,0
10	ПРИХОЖАЯ	2,8
11	ВЕСТИБУЛЬ СТАРДЕРБОМ	72,0
12	ДЕЖУРНЫЙ АДМИНИСТРАТОР	6,0
13	ТЕЛЕВИЗИОННЫЕ ХОЛЛЫ	77,0
14	ГОСТИНАЯ-ЗИМНИЙ САД	36,0
15	КАМЕРА ХРАНЕНИЯ	16,0
16	КАБИНЕТ ВРАЧА	11,8
17	КОМНАТА МЕДИЦИНСКОЙ СЕСТРЫ	11,8
18	ОЖИДАЛЬНАЯ	4,0
19	КЛИЗМЕННАЯ	11,3
20	ИНЕКЦИОННАЯ СО СТЕРИЛИЗАЦИОННОЙ	15,7
21	КОМНАТА СЕСТРЫ-ХОЗЯЙКИ	8,7
22	КЛАДОВАЯ ГРЯЗНОГО БЕЛЬЯ	10,4
23	ЭЛЕКТРОЩИТОВАЯ	7,2
24	ЛЕСТНИЧНО-ЛИФТОВОЙ ХОЛЛ	70,3
25	КЛАДОВАЯ ЧИСТОГО БЕЛЬЯ	20,0
26	УБОРНАЯ ОБЩЕГО ПОЛЬЗОВАНИЯ	5,1
27	КЛАДОВАЯ УБОРОЧНОГО ИНВЕНТАРЯ	6,4
28	МУСОРОКАМЕРА	7,1
29	КОРИДОРЫ	80,8
32	ТАМБУР	18,5

ЭКСПЛИКАЦИЯ ОТВЕРСТИЙ

ТИП ОТВ.	РАЗМЕРЫ ММ		ОТМ. НИЖА	НАЗНАЧЕНИЕ
	В	Н		
1	530	100	-0,10	ЭО
2	2000	2000	0,000	НИША ЭО ГЛУБИНОЙ 260
3	920	2000	0,000	НИША ЭО ГЛУБИНОЙ 380
4	270	400 мм +9,900	0,000	ШТРАБА ЭО ГЛУБИНОЙ 130
5	920	1000	+1,250	НИША ВК ГЛУБИНОЙ 260
6	150	400 мм +7,750	-0,500	ШТРАБА ВК ГЛУБИНОЙ 260
7	150	400 мм +1,150	-0,500	ШТРАБА ВК ГЛУБИНОЙ 260
8	270	400 мм +2,050	-0,500	ШТРАБА СС ГЛУБИНОЙ 130
9	920	650	+1,000	НИША СС ГЛУБИНОЙ 260
10	700	400 мм +9,800	-0,080	ШТРАБА ЭО ГЛУБИНОЙ 130
11	920	1000	-1,200	ВН. ЗО
12	150	200	+2,700	О В



1. Ведомость и спецификацию перемычек см. лист 24
2. Спецификацию элементов заполнения проемов см. лист 18
3. Спецификацию элементов клапанов см. лист 19
4. Таблицу переменных данных см. 244-1-6686-0 лист 4
5. Условные обозначения см. лист 9

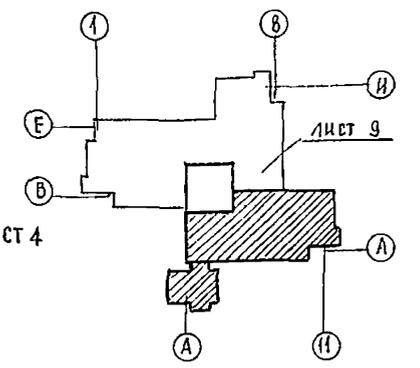

ВЕДОМОСТЬ ПРОЕМОВ ВОРОТ И ДВЕРЕЙ

МАРКА ПОЗ.	РАЗМЕР ПРОЕМА В М.М	МАРКА ПОЗ.	РАЗМЕР ПРОЕМА В ММ
1,2	910 x 2070	7	1050 x 2070
3,4	710 x 2070	8	1310 x 2370
5,9	1510 x 2370	10	920 x 1870
6	1010 x 2070	11	710 x 1570


ПРИВЯЗАН		244-1-6686-АС-1	
ГЛАВ. ИНЖ. ЧЕРНОВ	ИЗМ. АДМ. Б. ОРУЗА	СПАЛЬНЫЙ КОРПУС НА 250 МЕСТ ДЛЯ САНАТОРИЕВ / СТЕНЫ КИРПИЧНЫЕ /	СТАДИЯ ЛИСТ ЛИСТОВ Р 10
ГЛАВ. ИНЖ. АМ. СОБЕННИКОВ	ГЛАВ. АРХ. ПР. БЕЛЬМАН		
ГЛАВ. ИНЖ. ПР. КУДРЯВЦЕВА	ДУМ. ГРАФ. ПЕХТЕР		
РАЗРАБ. ВОРОБЬЕВА	ИЗМ. КОНТР. НОВИКОВА		
ИНВ. И.			
		ЦНИИЭП КУРОРТНО-ТУРИСТИЧЕСКИХ ЗАДАНИЙ И КОМПЛЕКТОВ	

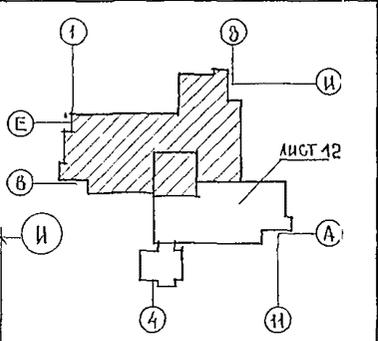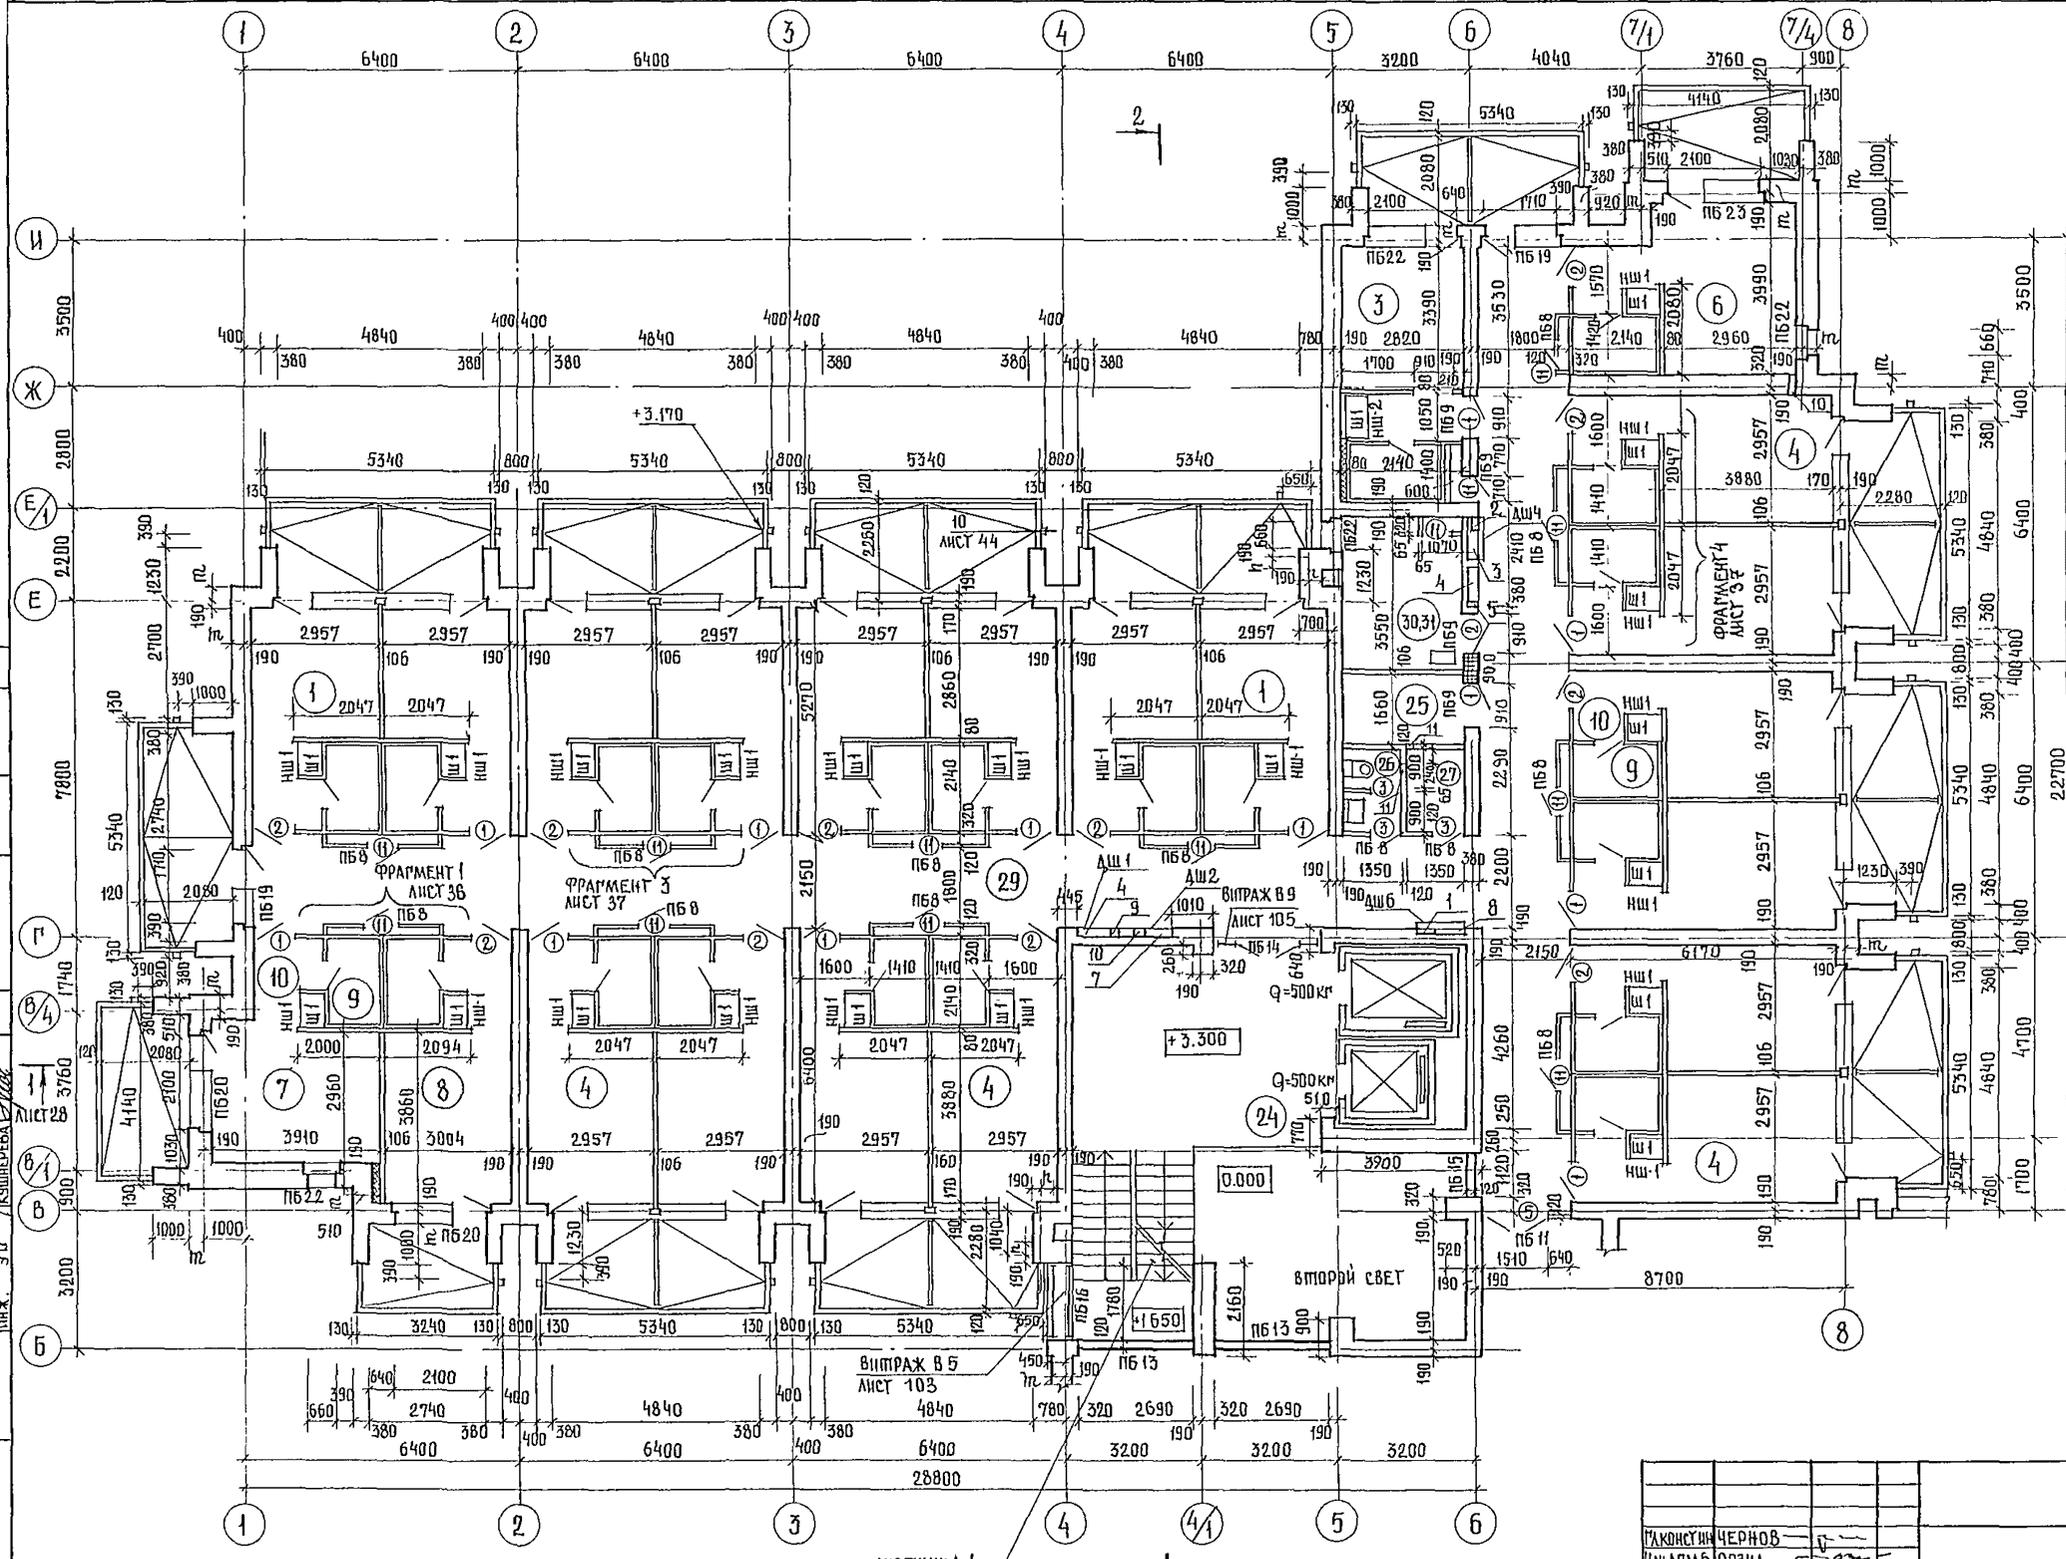

1. ЭКСПЛИКАЦИЮ ПОМЕЩЕНИЙ, ВЕДОМОСТЬ ПРОЕМОВ ВОРОТ И ДВЕРЕЙ СМ. АИСТ 12.
2. ЭКСПЛИКАЦИЮ ОТВЕРСТИЙ СМ. АИСТ 13.
3. ВЕДОМОСТЬ И СПЕЦИФИКАЦИЮ ПЕРЕМЫЧЕК СМ. АИСТ 24.
4. СПЕЦИФИКАЦИЮ ЭЛЕМЕНТОВ ЗАПОЛНЕНИЯ ПРОЕМОВ СМ. АИСТ 18.
5. СПЕЦИФИКАЦИЮ ЭЛЕМЕНТОВ КЛАПАНА СМ. АИСТ 19.
6. ТАБЛИЦУ ПЕРЕМЕННЫХ ДАННЫХ СМ. 244-1-66.86 - 0 АИСТ 4, АЛБОМ 1.

244-1-66.86 - АС-3


ПРИВЯЗАН	ТАКОНУСИН	ЧЕРНОВ	СПАЛЬНЫЙ КОРПУС НА 250 МЕСТ ДЛЯ САНАТОРИЕВ / СТЕНЫ КИРПИЧНЫЕ /	СТАДЛЯ	АИСТ	АИСТОВ
	НАЧАЛЬНИК	ОРЗУА		Р	11	
ИНВ. №	ТАШКЕВИЧ	СОБЕННИКОВ	ПЛАН 2 ЭТАЖА МЕЖДУ ОСЯМИ В-И	ШНИЭП		
	И. П.	КУДРЯВЦЕВА		КУРОРТНО-ТУРИСТИЧЕСКИХ ЗДАНИИ И КОМПЛЕКСОВ		
	РУКОВОДЯЩИЙ	ПЕХИПЕР				
	РАЗРАБ	ВОРОБЬЕВА				
	И. КОНТР	НОВИКОВА				

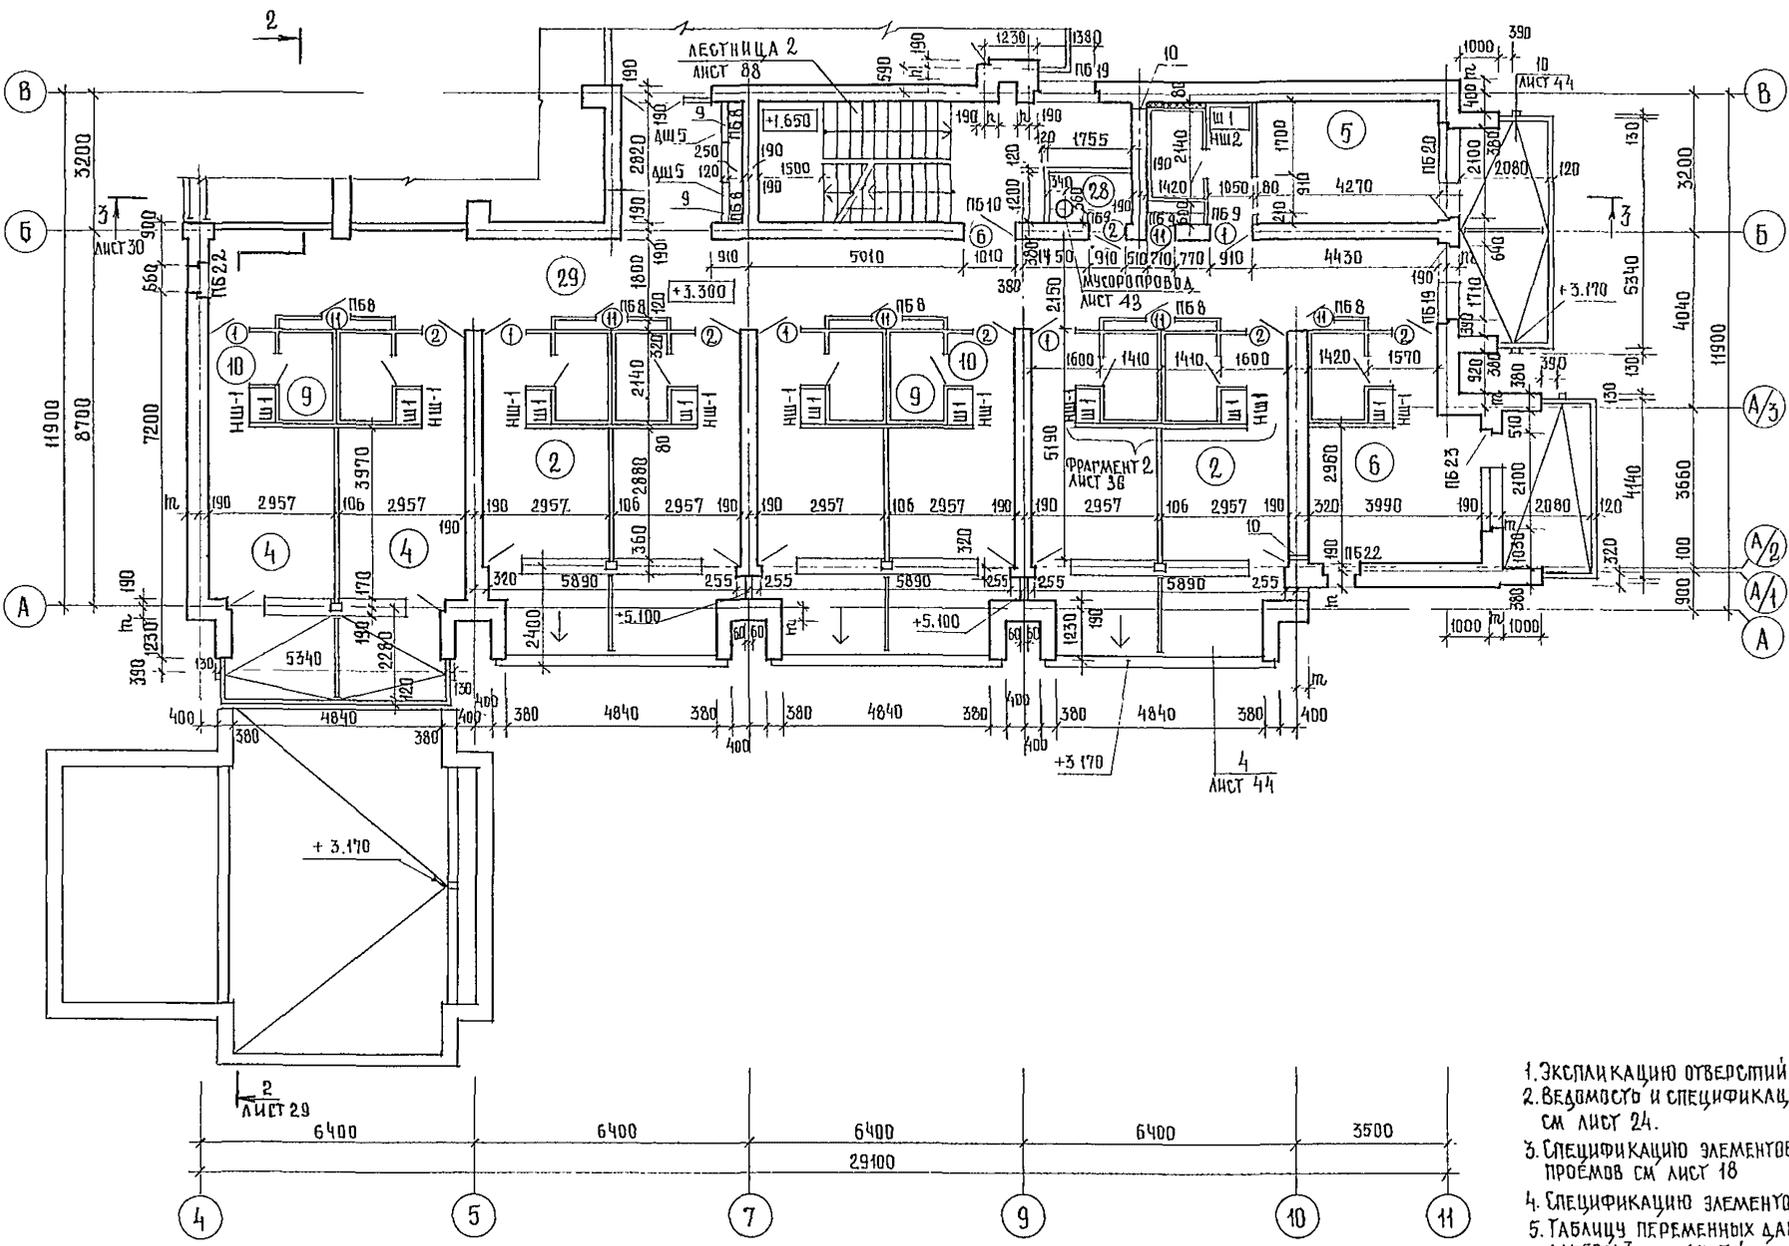

ЭКСПЛИКАЦИЯ ПОМЕЩЕНИЙ

НОМЕР ПОМ. ПО ПЛАНУ	НАИМЕНОВАНИЕ	ПЛОЩАДЬ М ²
1	СПАЛЬНАЯ КОМНАТА НА 1 МЕСТО 1А	8.6
2		16
3		18
4	СПАЛЬНАЯ КОМНАТА НА 2 МЕСТА 2А	11.8
5		26
6		28
7		21
8		24
9	САМУЭЛ ПРИ СПАЛЬНОЙ КОМНАТЕ	3.0
10	ПРИХОЖАЯ	2.8
24	ЛЕСТНИЧНО-ЛИФТОВЫЙ ХОЛЛ	24.4
25	КЛАДОВАЯ ДЛЯ ЧИСТОГО БЕЛЬЯ	4.8
26	УБОРНАЯ ОБЩЕГО ПОЛЬЗОВАНИЯ	2.7
27	КЛАДОВАЯ УБОРОЧНОМУ ИНВЕНТАРЯ	2.7
28	ПОМЕЩЕНИЕ С МУСОРОПРИЕМНИКОМ	6.9
29	КОРИДОРЫ	159.6
30	ПОМЕЩЕНИЕ ДЛЯ ЧИСТКИ И ГЛАЖЕНИЯ	10.1

1. ЭКСПЛИКАЦИЮ ОТВЕРСТИЙ СМ. ЛИСТ 13
2. ВЕДОМОСТЬ И СПЕЦИФИКАЦИЮ ПЕРЕМЫЧЕК СМ. ЛИСТ 24.
3. СПЕЦИФИКАЦИЮ ЭЛЕМЕНТОВ ЗАПОЛНЕНИЯ ПРОЕМОВ СМ. ЛИСТ 18
4. СПЕЦИФИКАЦИЮ ЭЛЕМЕНТОВ К ПЛАНУ СМ. ЛИСТ 19
5. ТАБЛИЦУ ПЕРЕМЕННЫХ ДАННЫХ СМ. АЛФАВ. I, ЛИСТ 4.

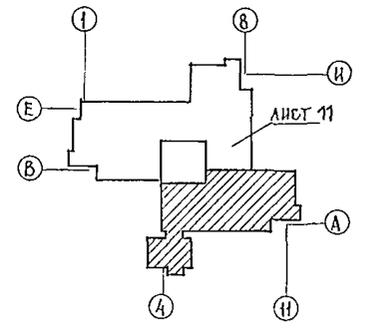

ВЕДОМОСТЬ ПРОЕМОВ ВОРОТ И ДВЕРЕЙ

МАРКА ПОЗ	РАЗМЕР ПРОЕМА В ММ
1, 2	910 × 2070
3	710 × 2070
5	1510 × 2370
6	1010 × 2070
11	710 × 1570

244-1-66.86 - АС-3

ДИКОНСТ. ИИ	ЧЕРНОВ				
НАЧ. АЛФ. Б	ОРЗУА				
ДИ. ИЖ. АЛФ. ИИ	СОБЕННИКОВ				
РА. П	БЕЛЫМАН				
ГИ. П	КАРЯВЦЕВА				
ДИ. П. РА. ДХ	ПЕХТЕР				
РА. ЗРА. Б	ВОРОБЬЕВА				
И. КОНТ. Р.	НОВИКОВА				

СПАЛЬНЫЙ КОРПУС НА 250 МЕСТ
ДЛЯ САНАТОРИЕВ
/ СТЕНЫ КИРПИЧНЫЕ /


ПЛАН 2 ЭТАЖА
МЕЖДУ ОСЯМИ А-В

САД. ИЯ ЛИСТ ЛИСТОВ
Р 12

ЦНИИ ЭП
КУРОРТИР-ТУРИСТСКИХ
ЗДАНИЙ И КОМПЛЕКСОВ

И. И. Ж. З. О. / КИШИНЬСКИЙ

ПЛАН 3,4 ЭТАЖЕЙ ОСТАЛЬНОЕ - СМ. ПЛАН 2 ЭТАЖА.

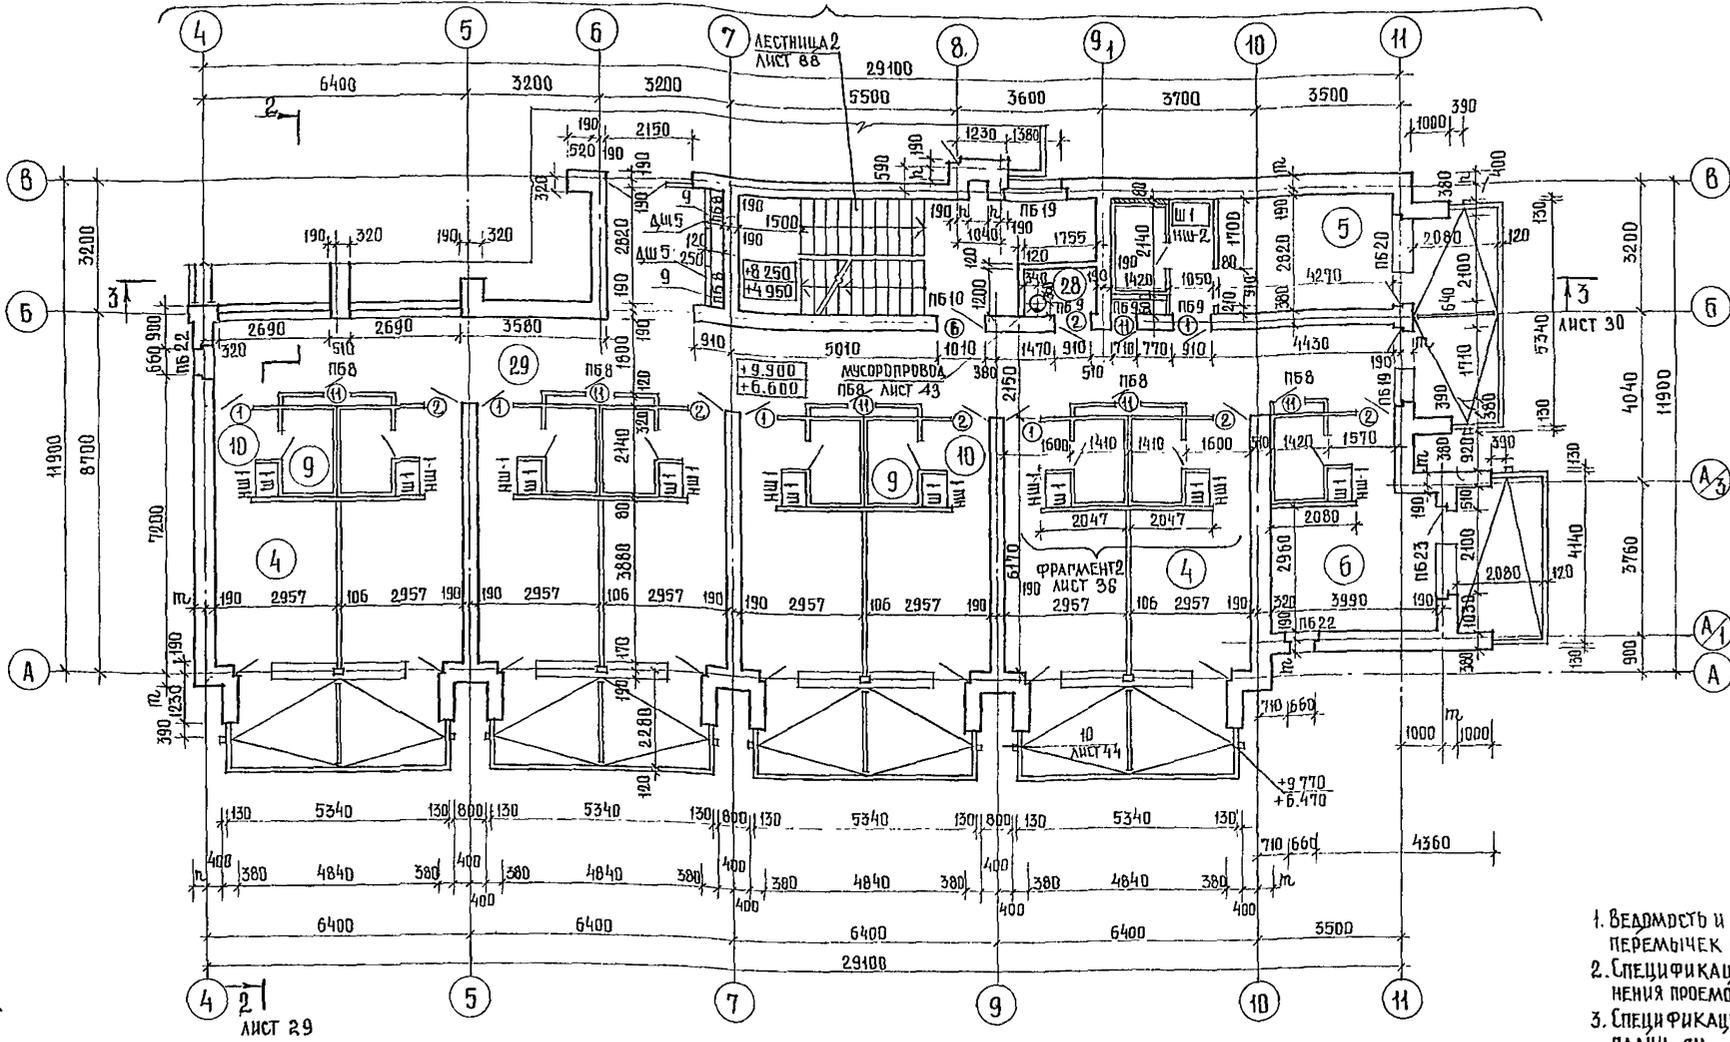

ЭКСПЛИКАЦИЯ ПОМЕЩЕНИЙ

НОМЕР ПОМЕЩЕНИЯ	НАИМЕНОВАНИЕ	ПЛОЩАДЬ М ²	
1	СПАЛЬНАЯ КОМНАТА НА 1 МЕСТО 1А	8,6	
2		1Б	8,8
3		1В	9,6
4	СПАЛЬНАЯ КОМНАТА НА 2 МЕСТА 2А	11,8	
5		2Б	12,0
6		2В	12,5
7		2Г	11,7
8		2Д	11,8
9	САМУЗЕЛ ПРИ СПАЛЬНОЙ КОМНАТЕ	3,0	
10	ПРИХОЖАЯ	2,8	
24	ЛЕСУНИЧНО-ЛИФТОВОЙ ХОЛЛ	24,4	
25	КЛАДОВАЯ ДЛЯ ЧИСТОГО БЕЛЬЯ	4,8	
26	УБОРНАЯ ОБЩЕГО ПОЛЬЗОВАНИЯ	2,7	
27	КЛАДОВАЯ УБОРОЧНОГО ИНВЕНТАРЯ	2,7	
28	ПОМЕЩЕНИЕ С МУСОРОПРИЕМНИКОМ	6,8	
29	КОРИДОРЫ	159,6	
30	ПОМЕЩЕНИЕ ДЛЯ ЧИСТКИ И ГЛАЖЕНИЯ	10,1	
31	КОМНАТА ПЕРСОНАЛА	10,1	

ВЕДОМОСТЬ ПРОЕМОВ ВОРОТ И ДВЕРЕЙ

МАРКА ПОЗ.	РАЗМЕР ПРОЕМА В ММ.
1,2	910 × 2070
3	710 × 2070
5	1510 × 2370
6	1010 × 2070
11	710 × 1570

ЭКСПЛИКАЦИЯ ОТВЕРСТИЙ

ТИП. ОПВ.	РАЗМЕРЫ ММ. В	РАЗМЕРЫ ММ. К	ОТМ. НИЗА	НАЗНАЧЕНИЕ	ТИП. ОПВ.	РАЗМЕРЫ ММ. В	РАЗМЕРЫ ММ. К	ОТМ. НИЗА	НАЗНАЧЕНИЕ
1	1200	2000	+3 300 ДЛЯ 2ЭТ	НИША ЭОГЛУБИНОЙ 130	8	700	ДО ОТМ. 220.350	0 000	ШТРАБА ЭОГЛУБИНОЙ 130
	1200	2000	+6 600 ДЛЯ 3ЭТ	НИША ЭОГЛУБИНОЙ 130	9	920	+4 500 ДЛЯ 2ЭТ		ВК; ЭО
	1200	2000	+9 900 ДЛЯ 4ЭТ	НИША ЭОГЛУБИНОЙ 130		920	1000	+7 800 ДЛЯ 3ЭТ.	ВК; ЭО
2	270	ДО ОТМ. +9 900	0 000	ШТРАБА ЭОГЛУБИНОЙ 130		920	1000	+11 100 ДЛЯ 4ЭТ	ВК; ЭО
3	920	2000	+9 300 ДЛЯ 4ЭТ	НИША ЭОГЛУБИНОЙ 260	10	150	100	+3 300 ДЛЯ 2ЭТ	ОВ
4	920	1000	+4 550 ДЛЯ 2ЭТ	НИША ВКГЛУБИНОЙ 260	11	150	200	+6 000 ДЛЯ 2ЭТ	ОВ
	920	1000	+7 850 ДЛЯ 3ЭТ	НИША ВКГЛУБИНОЙ 260		150	200	+9 300 ДЛЯ 3ЭТ	ОВ
	920	1000	+11 150 ДЛЯ 4ЭТ	НИША ВКГЛУБИНОЙ 260		150	200	+12 600 ДЛЯ 4ЭТ.	ОВ
5	150	ДО ОТМ. +17 750	-0 500	ШТРАБА ВКГЛУБИНОЙ 260					
6	270	ДО ОТМ. +20 500	-0 500	ШТРАБА ССГЛУБИНОЙ 130					
7	920	650	+4 300 ДЛЯ 2ЭТ	НИША ССГЛУБИНОЙ 260					
	920	650	+7 600 ДЛЯ 3ЭТ	НИША ССГЛУБИНОЙ 260					
	920	650	+10 900 ДЛЯ 4ЭТ	НИША ССГЛУБИНОЙ 260					

1. ВЕДОМОСТЬ И СПЕЦИФИКАЦИЮ ПЕРЕЛЫЧЕК СМ ЛИСТ 24
2. СПЕЦИФИКАЦИЮ ЭЛЕМЕНТОВ ЗАПОЛНЕНИЯ ПРОЕМОВ СМ. ЛИСТ 18
3. СПЕЦИФИКАЦИЮ ЭЛЕМЕНТОВ К ПЛАНУ СМ. ЛИСТ 19.
4. ТАБЛИЦУ ПЕРЕМЕННЫХ ДАННЫХ СМ 244-1-66.86 - Д. ЛИСТ 4, АЛБВОМ I.
5. ПРИВЯЗКУ ОТВ 11 ДЛЯ 3ЭТАЖА СМ ПО ОТВ. 8 ДЛЯ 5ЭТАЖА

244-1-66.86 - АС-3

АРХИТЕКТУР	ЧЕРНОВ								
НАЧАЛЬНИК	ОРЗУА								
ПРИВЯЗАН	П.И.И.И.И.	СОБЕННИКОВ							
	П.А.П.	БЕЛЬМАН							
	Г.И.П.	КУДРЯВЦЕВА							
	Р.К.П.	ПЕХТЕР							
	РАЗРАБ	ВОРОБЬЕВА							



СПАЛЬНЫЙ КОРПУС НА 250 МЕСТ
ДЛЯ САНАТОРИИ
/ СТЕНЫ КИРПИЧНЫЕ /

СТАДИА ЛИСТЫ ЛИСТОВ

Р 13

ЦНИИЭП

ПЛАН 3,4 ЭТАЖЕЙ

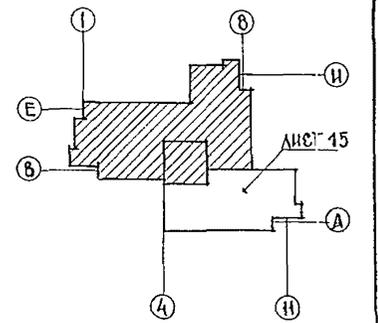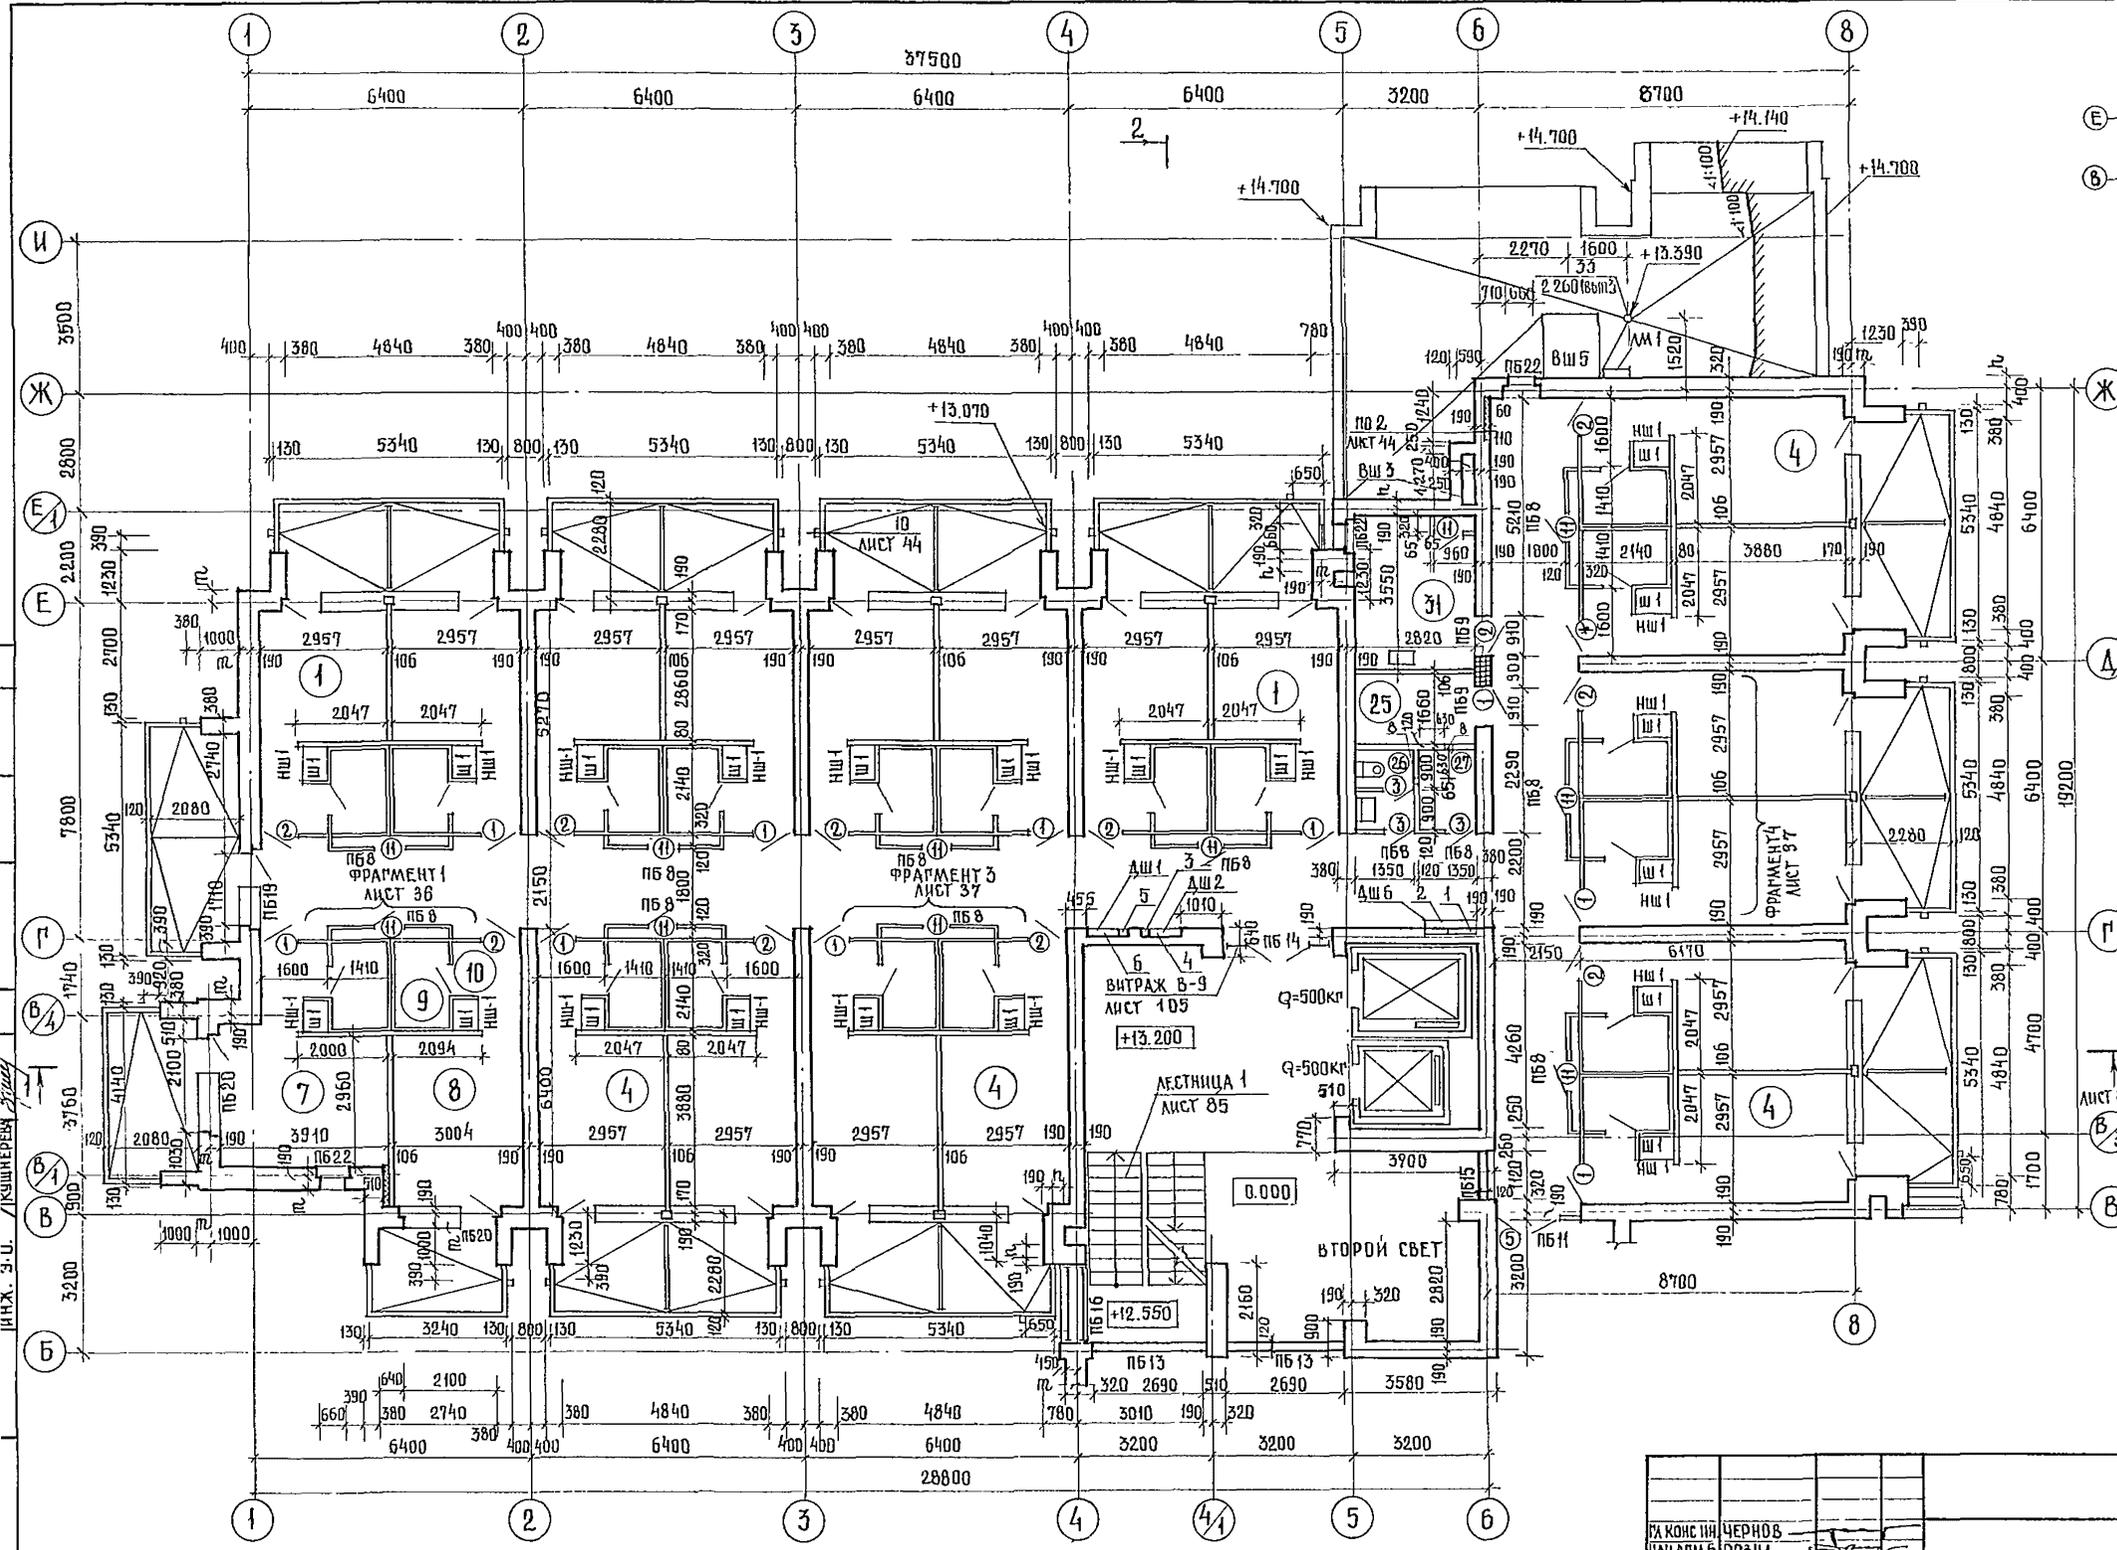


- Г 1. ЭКСПЛИКАЦИЮ ПОМЕЩЕНИЙ, ЭКСПЛИКАЦИЮ ОТВЕРСТИЙ, ВЕДОМОСТЬ ПРОЕМОВ ВОРОТ И ДВЕРЕЙ СМ ЛИСТ 15
- 2 ВЕДОМОСТЬ И СПЕЦИФИКАЦИЮ ПЕРЕМЫЧЕК СМ. ЛИСТ 24
- 3 СПЕЦИФИКАЦИЮ ЭЛЕМЕНТОВ ЗАПЯТЕНИЯ ПРОЕМОВ СМ. ЛИСТ 18
- 4 СПЕЦИФИКАЦИЮ ЭЛЕМЕНТОВ К ПЛАНУ СМ. ЛИСТ 19
- 5 ТАБЛИЦУ ПЕРЕМЕННЫХ ДАННЫХ СМ. 244-1-66.36 - 0. ЛИСТ 4, АЛЬБОМ I.

ЛИСТ 29

244-1-66.86 - АС-3

ГЛАВНЫЙ ИНЖЕНЕР	ЧЕРНОВ					
НАЧАЛЬНИК БУХГАЛТЕРСКОЙ ЧАСТИ	ОРЗУЛ					
ДИРЕКТОР	СОБЕННИКОВ	<i>Собеников</i>				
РАБОТНИК	БЕЛМАН	<i>Белман</i>				
РАБОТНИК	КУДРЯЦЕВА	<i>Кудряцева</i>				
РАБОТНИК	ПЕХТЯКОВ	<i>Пехтяков</i>				
РАБОТНИК	ВОРОБЬЕВА	<i>Воробьева</i>				
ИНЖЕНЕР	НОВИКОВА	<i>Новикова</i>				
СПАЛЬНЫЙ КОРПУС НА 250 МЕСТ ДЛЯ САНАТОРИЕВ /СТЕНЫ КИРПИЧНЫЕ/	СТАДИЯ	ЛИСТ	ЛИСТОВ			
ПЛАН 5 ЭТАЖА И КРОВЛИ МЕЖДУ ОСЯМИ В-И	Р	14				
			ЦНИИ ЭП			
			КУРОРТНО-ТУРИСТСКИХ ЗДАНИИ И КОМПЛЕКСОВ			

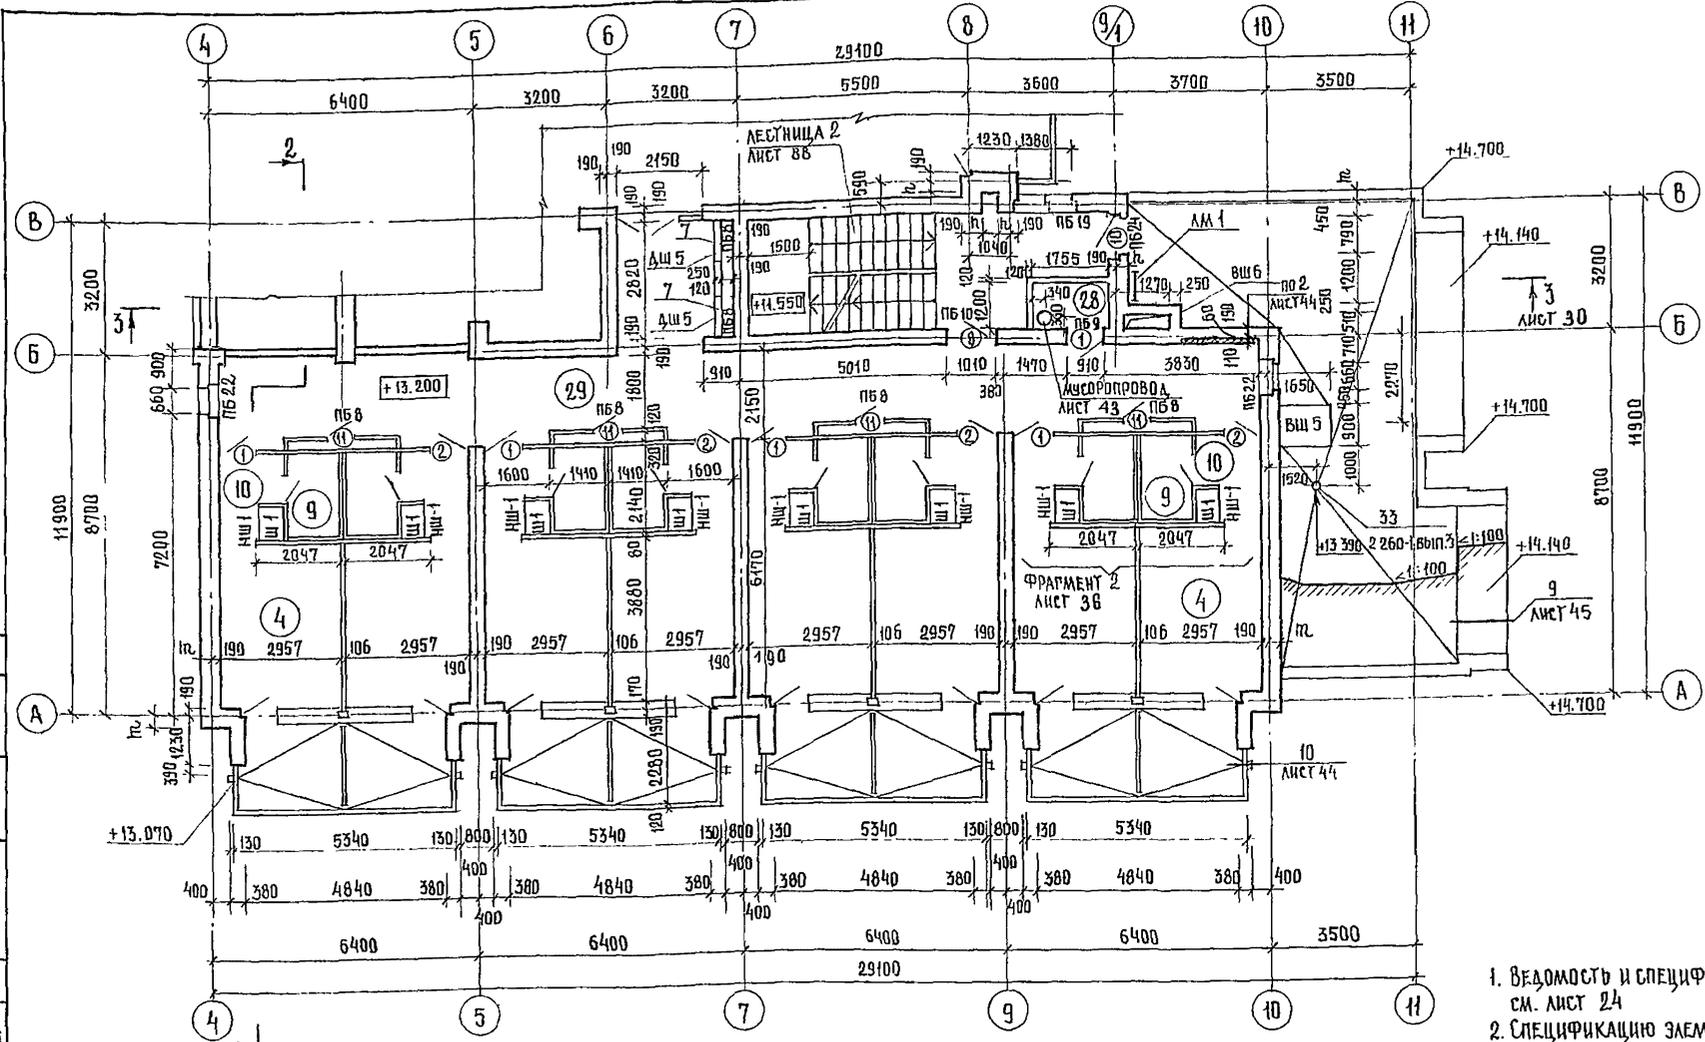

ЭКСПЛИКАЦИЯ ПОМЕЩЕНИЙ

НОМЕР ПОМЕЩЕНИЯ	НАИМЕНОВАНИЕ	ПЛОЩАДЬ м ²
1	СПАЛЬНАЯ КОМНАТА НА 1 МЕСТО 1А	8,6
4	СПАЛЬНАЯ КОМНАТА НА 2 МЕСТА 2А	11,8
7		2Г 11,7
8		2Д 11,8
9	САМУЭЛ ПРИ СПАЛЬНОМ КОРПУСЕ	3,0
10	ПРИХОЖАЯ	2,8
24	ЛЕСТНИЧНО-ЛИФТОВОЙ ХОЛЛ	29,0
25	КЛАДОВАЯ ДЛЯ ЧИСТОГО БЕЛЬЯ	4,8
26	УБОРНАЯ ОБЩЕГО ПОЛЬЗОВАНИЯ	2,7
27	КЛАДОВАЯ УБОРОЧНОГО ИНВЕНТАРЯ	2,7
28	ПОМЕЩЕНИЕ СУМОРОПРИЕМНИКОМ	1,8
29	КОРИДОРЫ	134,3
31	КОМНАТА ПЕРСОНАЛА	10,1


ВЕДОМОСТЬ ПРОЕМОВ ВОРОТ И АВЕРЕЙ

МАРКА ПОЗ.	РАЗМЕР ПРОЕМА В ММ
1,2	910 × 2070
3	710 × 2070
5	1510 × 2370
6	1010 × 2070
10	920 × 1870
11	710 × 1570

ЭКСПЛИКАЦИЯ ОТВЕРСТИЙ

ТИП ОТВ.	РАЗМЕРЫ ММ		ГЛУБ. НИЗА	ПРИМЕЧАНИЕ
	в	h		
1	700	до отк +20.350	-0.080	ШТРАБАГОЛУБИНОЙ 130
2	1200	2000	+13.200	НИША ГОЛУБИНОЙ 130
3	270	до отк +20.500	-0.500	ШТРАБАГОЛУБИНОЙ 130
4	920	650	+14.200	НИША С ГОЛУБИНОЙ 260
5	150	до отк +17.750	-0.500	ШТРАБАВ ГОЛУБИНОЙ 260
6	920	1000	+14.450	НИША В ГОЛУБИНОЙ 260
7	920	1000	+14.400	ВК; 90
8	150	200	+15.300	ОВ


1. ВЕДОМОСТЬ И СПЕЦИФИКАЦИЮ ПЕРЕМЫЧЕК см. лист 24
2. СПЕЦИФИКАЦИЮ ЭЛЕМЕНТОВ ЗАПОЛНЕНИЯ ПРОЕМОВ см. лист 18.
3. СПЕЦИФИКАЦИЮ ЭЛЕМЕНТОВ К ПЛАНУ см. лист 19
4. ТАБЛИЦУ ПЕРЕМЕННЫХ ДАННЫХ см. 244-1-66.86-0 лист 4, альбом 1.
5. СПЕЦИФИКАЦИЮ ЭЛЕМЕНТОВ КРОВЛИ см. лист 41

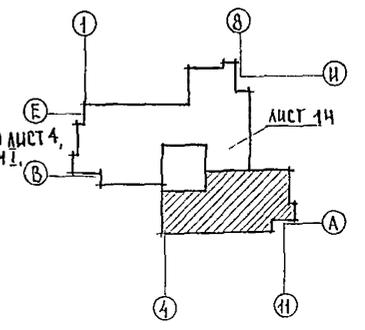


244-1-66.86 - ЛС-3

И.Н.К. №	ПРИВЯЗАН	РАКОНСКИН ЧЕРНОВ ПАЧУГА Б ОРЗУЛ АШУЖАКИ СОБЕННИКОВ РАП БЕЛЬМАН ПИП. КИДЯРЦЕВА РУК. ПРАК. ЛЕХТЕР РАЗРАБ. ВОРОБЬЕВА И.КОНТ.р. НОВИКОВА	СПАЛЬНЫЙ КОРПУС НА 250 МЕСТ ДЛЯ САНАТОРИЕВ / СТЕНЫ КИРПИЧНЫЕ / ПЛАН 5 ЭТАЖА И КРОВЛИ МЕЖДУ ВСЯМИ А-В	СТАЦИЯ ЛИСТ Р 15 ЛИСТОВ ЦНИИЭП КУРОРТНО-ТУРИСТСКИХ ЗАДАНИЙ И КОМПЛЕКСОВ
----------	----------	---	--	--

И.Н.К. 30. / КУШНЕРОВ


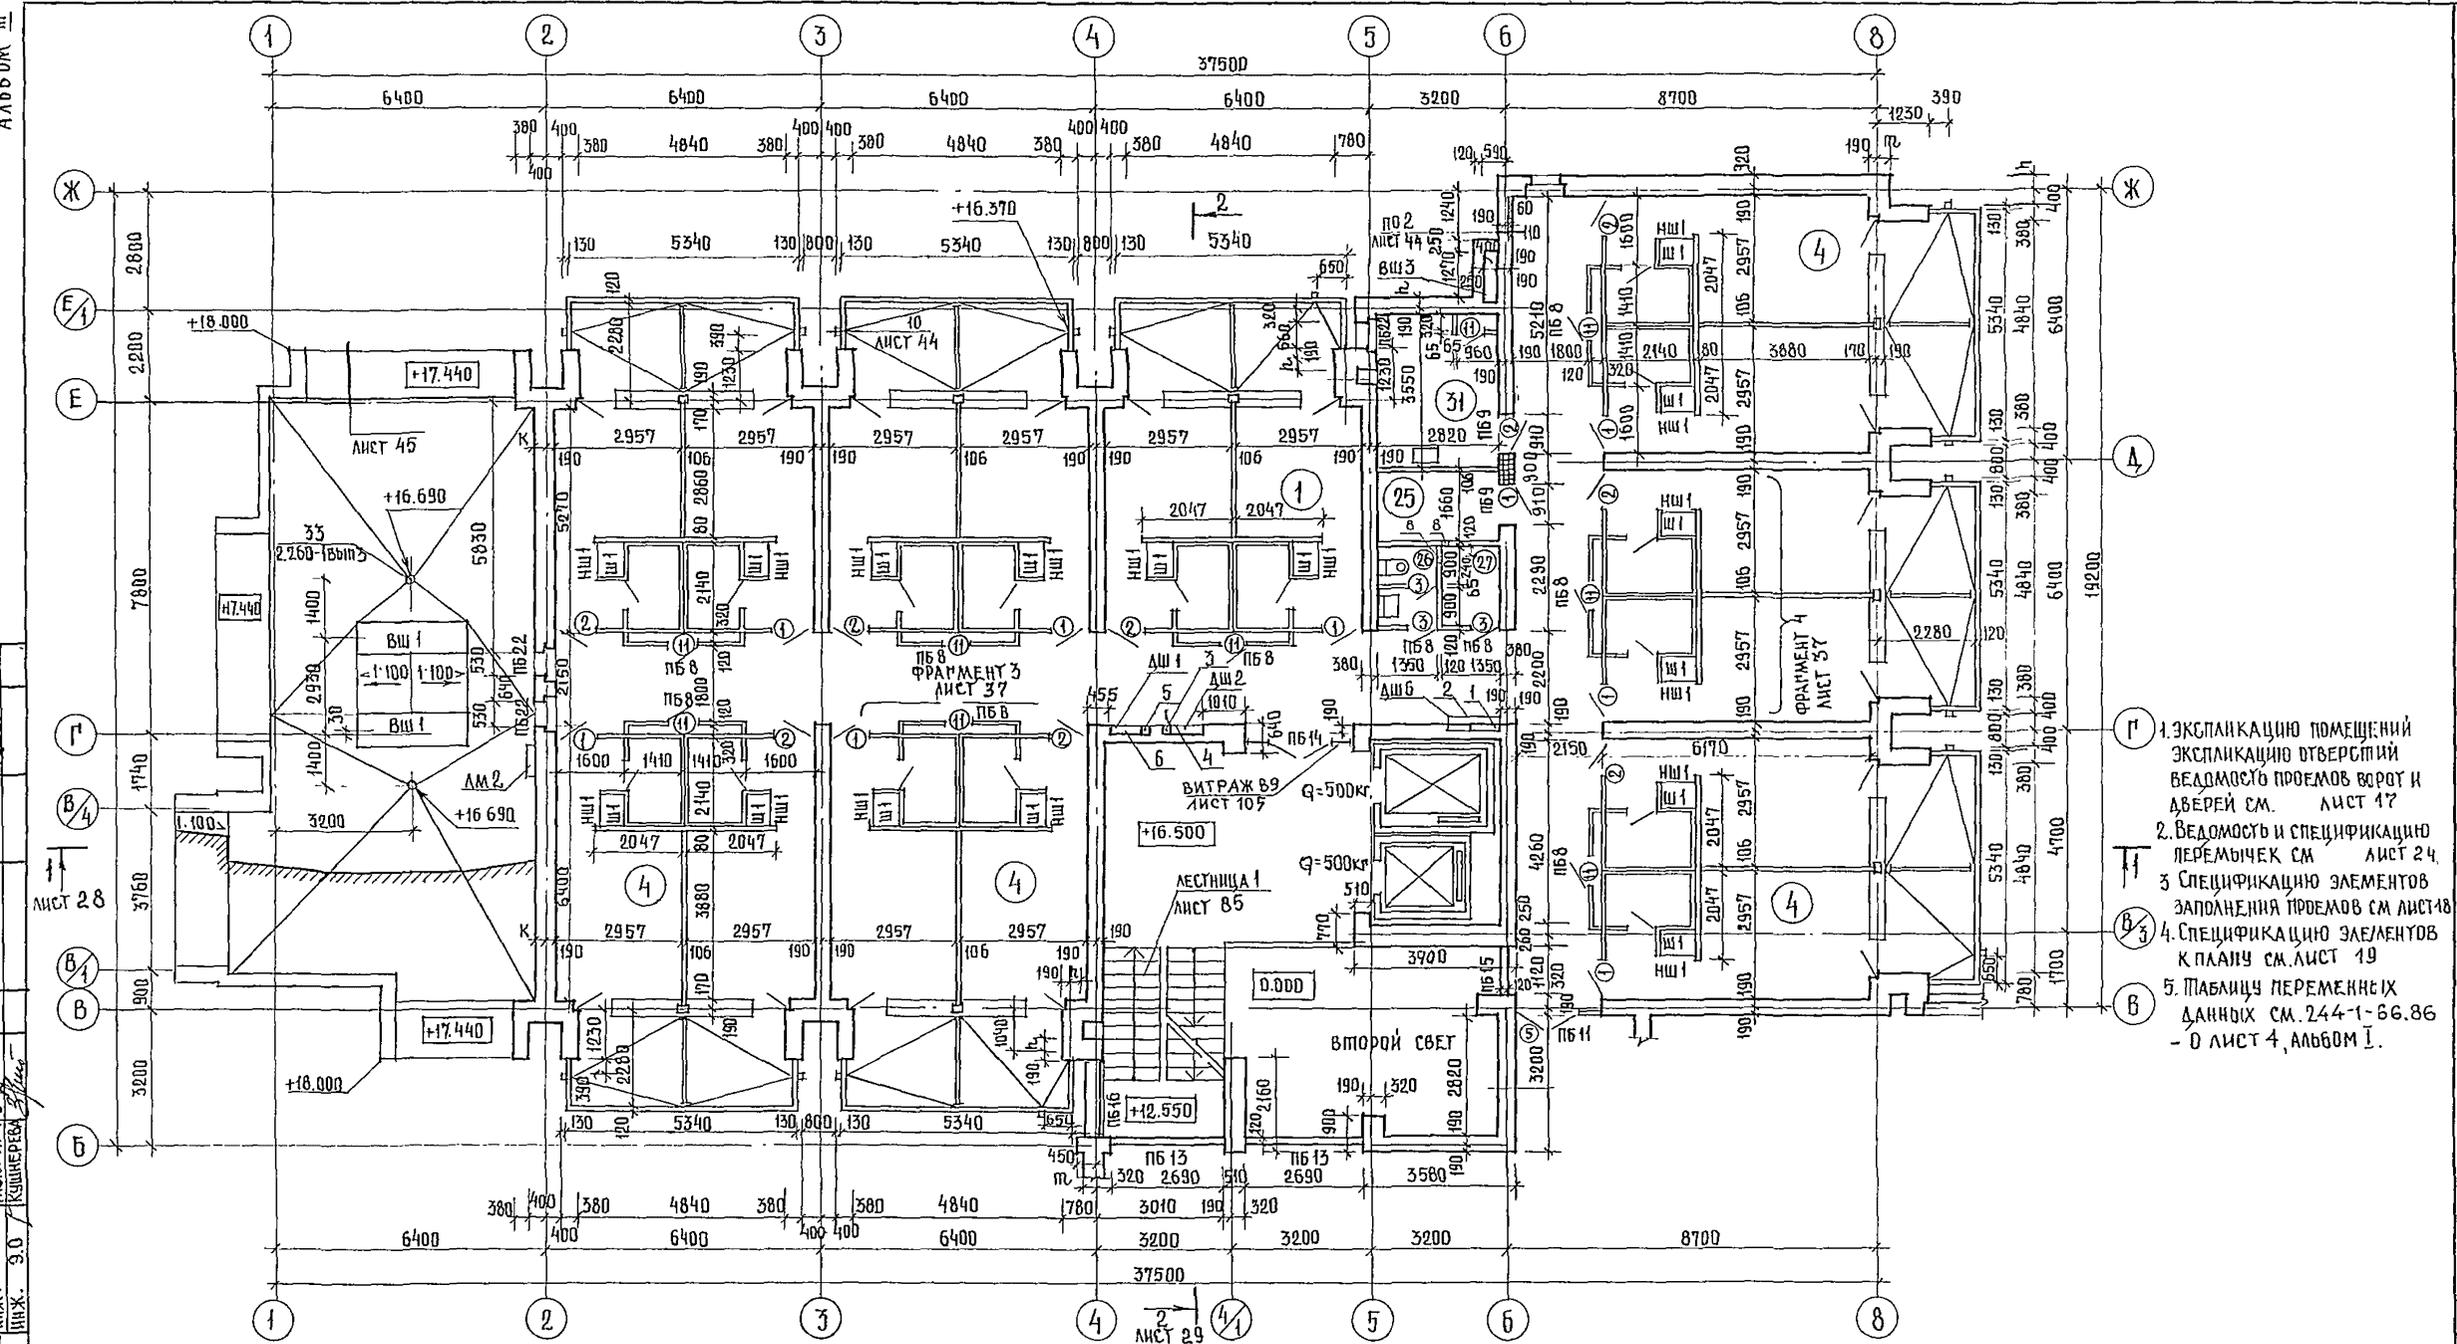


- Г 1. ЭКСПЛИКАЦИЮ ПОМЕЩЕНИЙ
ЭКСПЛИКАЦИЮ ОТВЕРСТИЙ
ВЕДОМОСТЬ ПРОЕМОВ ВОРОТ И
ДВЕРЕЙ СМ. ЛИСТ 17
- Г 2. ВЕДОМОСТЬ И СПЕЦИФИКАЦИЮ
ПЕРЕМЫЧЕК СМ. ЛИСТ 24
- Г 3. СПЕЦИФИКАЦИЮ ЭЛЕМЕНТОВ
ЗАПОЛНЕНИЯ ПРОЕМОВ СМ. ЛИСТ 18
- Г 4. СПЕЦИФИКАЦИЮ ЭЛЕМЕНТОВ
К ПЛАНУ СМ. ЛИСТ 19
- Г 5. ТАБЛИЦУ ПЕРЕМЕННЫХ
ДАННЫХ СМ. 244-1-66.86
- 0 ЛИСТ 4, АЛБЮМ I.

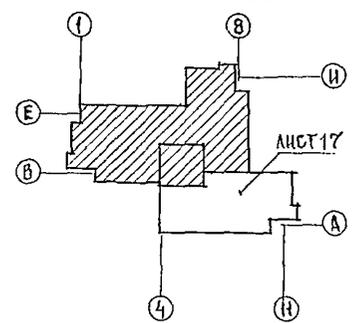

244-1-66.86 - ЛС-3						
РАДНИСТНИЧЕРНОВ	НАЧАЛА Б ОРАЗУЛ	САДНЯЖАГА СОВЕННИКОВ	СПАЛЬНЫЙ КОРПУС НА 250 МЕСТ ДЛЯ САНАТОРИЕВ / СТЕНЫ КИРПИЧНЫЕ /	СТАДИЯ	ЛИСТ	ЛИСТОВ
РАП	БЕЛМАЯ	КУДРЯВЦЕВА		Р	16	
РИП	ПЕХТЕР	ВОРОБЬЕВА	ПЛАН Б ЭТАЖА И КРОВЛИ МЕЖДУ ОСЯМИ В-И	ЩИТ		
РАЗРАБ.	НОВИКОВА			КУРОРТНО-ТУРИСТИЧЕСКИХ ЗДАНИЙ И КОМПЛЕКСОВ		
ИНВ. №						

ШКАЛ. 3.0 КИШЧЕРЕВ

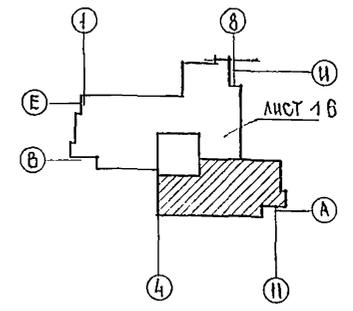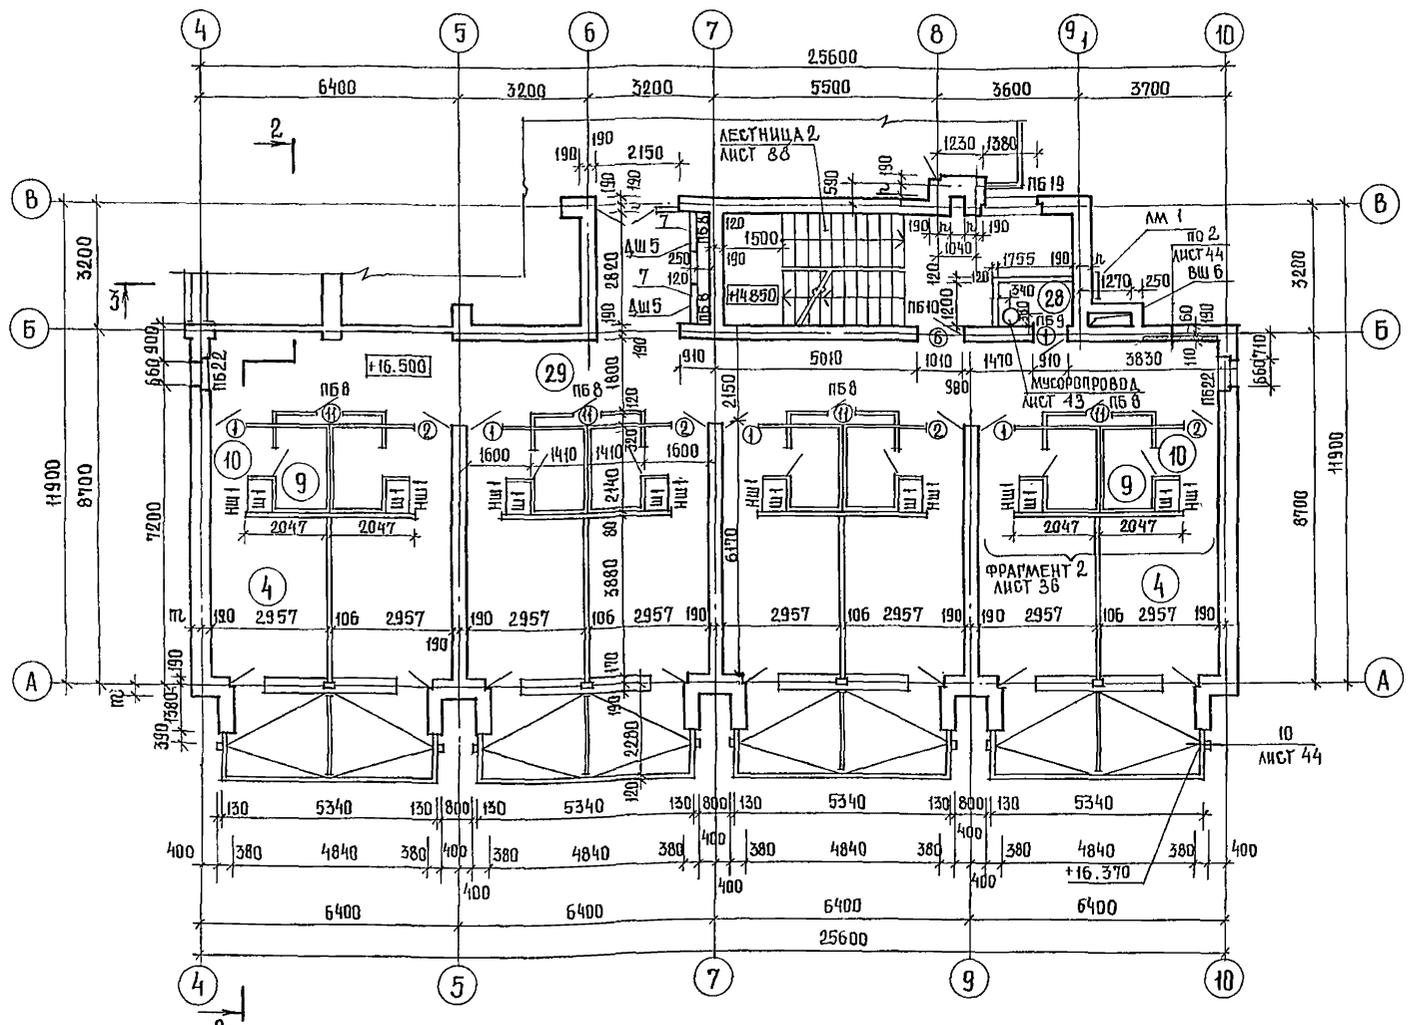

ЭКСПЛИКАЦИЯ ПОМЕЩЕНИЙ

НОМЕР ПОМЕЩЕНИЯ	НАИМЕНОВАНИЕ	ПЛОЩАДЬ М ²
1	СПАЛЬНАЯ КОМНАТА НА 1 МЕСТО	8,6
4	СПАЛЬНАЯ КОМНАТА НА 2 МЕСТА	11,8
7		11,7
8		11,8
9	САУЗЕЛ ПРИ СПАЛЬНОЙ КОМНАТЕ	3,0
10	ПРИХОЖАЯ	2,8
24	ЛЕСТНИЧНО-ЛИФТОВОЙ ХОЛЛ	29,0
25	КЛАДОВАЯ ДЛЯ ЧИСТОГО БЕЛЬЯ	4,8
26	УБОРНАЯ ОБЩЕГО ПОЛЬЗОВАНИЯ	2,7
27	КЛАДОВАЯ УБОРОЧНОГО ИНВЕНТАРЯ	2,7
28	ПОМЕЩЕНИЕ С МИСРОПРИЕМНИКОМ	1,8
29	КОРИДОРЫ	122,1
30	ПОМЕЩЕНИЕ ЧИСТКИ И ГЛАЖЕНИЯ	10,1

ВЕДОМОСТЬ ПРОЕМОВ ВОРОТ И ДВЕРЕЙ

МАРКА ПОЗ	РАЗМЕР ПРОЕМА В ММ.
1; 2	910 × 2070
3	710 × 2070
5	1510 × 2370
6	1010 × 2070
11	710 × 1570

ЭКСПЛИКАЦИЯ ОТВЕРСТИЙ

ПИП ОТВ	РАЗМЕРЫ ММ		ОТМ НИЗА	ПРИМЕЧАНИЯ
	В	Г		
1	700	40 ОТМ. 220.350	-0.080	ШТРАБА ЭО ГЛУБИНОЙ 130
2	1200	2000	+16.500	НИША ЭО ГЛУБИНОЙ 130
3	270	40 ОТМ. 220.500	-0.500	ШТРАБА СС ГЛУБИНОЙ 130
4	920	650	+17.500	НИША СС ГЛУБИНОЙ 260
5	150	40 ОТМ. 17.750	-0.500	ШТРАБА ВК ГЛУБИНОЙ 260
6	920	1000	+17.750	НИША ВК ГЛУБИНОЙ 260
7	920	1000	+17.700	ВК, ЭО
8	150	200	+19.200	О.В.

1. ВЕДОМОСТЬ И СПЕЦИФИКАЦИЮ ПЕРЕМЫЧЕК СМ. ЛИСТ 24
2. СПЕЦИФИКАЦИЮ ЭЛЕМЕНТОВ ЗАПОЛНЕНИЯ ПРОЕМОВ СМ. ЛИСТ 18
3. СПЕЦИФИКАЦИЮ ЭЛЕМЕНТОВ К ПЛАНУ СМ. ЛИСТ 19
4. ТАБЛИЦУ ПЕРЕМЕННЫХ ДАННЫХ СМ 244-1-66.86 - Д. ЛИСТ 4, АЛЬБОМ 1.

244-1-66.86 - 1С-3

ПРОЕКТИРОВЩИК	ЧЕРНОВ			
НАЧАЛЬНИК	ОРЗУА			
ПРОЕКТИРОВАТЕЛЬ	СОБЕННИКОВ			
СА.АРХ. ПО	БЕЛЬМАН			
СА.ИНЖ. ПР	КУДРЯВЦЕВА			
РУК. ГРА. АРХ	ПЕХТЕР			
РАЗРАБ.	ВОРОБЬЕВА			
И. КОНТР.	ПУВИКОВА			

ПРИВЯЗАН

ИНВ №

СПАЛЬНЫЙ КОРПУС НА 250 МЕСТ
ДЛЯ САНАТОРИЕВ
/ СТЕНЫ КИРПИЧНЫЕ /

ПЛАН 6 ЭТАЖА
МЕЖДУ ОСЯМИ А-В

СТАЯ / ЛИСТ
0 / 17

ФОРМАТ А 9

КУРНО-ТУРИСТСКИХ
ЗДАНИЙ И КОМПЛЕКСОВ

КПИРОВ ИЛАКОВА Илл
ФОРМАТ А 9

МАРКА ПОЗ.	ОБОЗНАЧЕНИЕ	НАИМЕНОВАНИЕ	КОЛ-ВО НА ЭТАЖ							ВСЕГО	МАССА ЕД. КГ	ПРИМЕЧАНИЕ
			1ЭТ.	2ЭТ.	3ЭТ.	4ЭТ.	5ЭТ.	6ЭТ.	МАШ. ПОМ.			
1	1.136-10	ДВЕРНОЙ БЛОК ДГ 21-9Ц	10	17	17	17	16	14		91		
2	1.136-10	ДГ 21-9ЦЛ	9	18	18	18	15	13		91		
3	1.136-10	ДГ 21-9В	2	3	3	3	3			17		
4	1.136-10	ДГ 21-9ВЛ	3							3		
5	1.136-10	ДГ 21-15	4	1	1	1	1	1		9		
6	1.136-10	ДГ 21-10 УП	1	1	1	1	1	1		6		
7	1.136-5-19 02.000-03	ДН 21-10 АП	2							2		
8	1.136-5-19 07.000-01	ДН 21-13 ЦРП	4							4		
9	1.136-5-19 08.000-04	ДН 21-15 АЦРП	2							2		
10	1.136-5-19 11.000-01	ДГ 19-9ГТ	1				1		2	4		
11	- АСН-03.000	ДР 1	3	19	19	19	15	13		83		
ПЕРЕМЕННЫЕ ДАННЫЕ												
t = -20°C												
12	1.236-6.81-4000-05	ОКНО ОС 21-15 В		10	13	13	13	12		61		
13	1.236-6.81-4000-05	ОС 21-15 ВН		10	13	13	13	12		61		
18	1.236-6.81-4000-06	ОС 21-18 В		3						3		
19	1.236-6.81-4000-06	ОС 21-18 ВН		3						3		
21	1.136-5-16.4.1.04.00.000-04	ОС 15-13,5 ВН		3	3	3	1			10		
23	1.136-5-16.4.1.04.00.000-04	ОС 15-13,5 В		3	3	3	1			10		
24	1.136-5-16.4.1.02.00.000-04	ОС 15-9 ВН		1	1	1	1			4		
26	1.136-5-16.4.1.02.00.000-04	ОС 15-9 В		2	2	2				6		
27	1.136-5-16.4.1.01.00.000-01	ОС 9-9	25							25		
28	1.136-5-16.4.1.01.00.000-01	ОС 9-9 Н	24							24		
29	1.136-5-16.4.1.01.00.000-05	ОС 15-9 А	8							8		
30	1.136-5-16.4.1.01.00.000-05	ОС 15-9 АН	8							8		
32	1.136-5-16.4.1.04.00.000-05	ОС 15-15	2	1	1	1	1	1		7		
34	1.136-5-16.4.1.01.00.000-04	ОС 15-7,5 А	2	5	5	5	5	4		26		
36	1.136-5-16.4.1.01.00.000-02	ОС 15-6	2					2		4		
38	1.136-5-16.4.1.03.00.000-02	ОС 9-13,5	1							1		
14	1.236-6.81-15000	ДВЕРЬ БАЛКОННАЯ БС 28-9		13	13	13	13	12		64		
15	1.236-6.81-15000	БС 28-9А		13	13	13	13	12		64		
39	1.136-5-16.4.1.06.00.000-03	БС 24-9		4	4	4	2			14		
40	1.136-5-16.4.1.06.00.000-03	БС 24-9А		5	5	5	1			16		
16	ГОСТ 17280-79	ДОСКА ПОДАКОННАЯ ПД 16-14	2	21	27	27	27	25		129		
20	ГОСТ 17280-79	ПД 19-14	16	6						22		
22	ГОСТ 17280-79	ПД 14-30		6	6	6	2			20		
25	ГОСТ 17280-79	ПД 10-30		3	3	3	1			10		
33	ГОСТ 17280-79	ПД 25-14	1							1		
35	ГОСТ 17280-79	ПД 8-14	2	5	5	5	5	4		26		
37	ГОСТ 17280-79	ПД 7-14	2					2		4		
17	- АСН-14.000-01	ИМПОСТ ИП-2		19	13	13	13	12		70		
31	- АСН-14.000-04	ИП-5	24							24		

МАРКА ПОЗ	ОБОЗНАЧЕНИЕ	НАИМЕНОВАНИЕ	КОЛ-ВО НА ЭТАЖ							ВСЕГО	МАССА ЕД. КГ	ПРИМЕЧАНИЕ
			1ЭТ.	2ЭТ.	3ЭТ.	4ЭТ.	5ЭТ.	6ЭТ.	МАШ. ПОМ.			
t = -30°C												
12	1.236-6.81-10000-05	ОКНО ОР 21-15 В		10	13	13	13	12		61		
13	1.236-6.81-10000-05	ОР 21-15 ВН		10	13	13	13	12		61		
18	1.236-6.81-10000-06	ОР 21-18 В		3						3		
19	1.236-6.81-10000-06	ОР 21-18 ВН		3						3		
21	1.136.5-16.4.2.04.00.000-04	ОР 15-13,5 ВН		3	3	3	1			10		
23	1.136.5-16.4.2.04.00.000-04	ОР 15-13,5 В		3	3	3	1			10		
24	1.136.5-16.4.2.02.00.000-04	ОР 15-9 ВН		1	1	1	1			4		
26	1.136.5-16.4.2.02.00.000-04	ОР 15-9 В		2	2	2				6		
27	1.136.5-16.4.2.01.00.000-01	ОР 9-9	25							25		
28	1.136.5-16.4.2.01.00.000-01	ОР 9-9 Н	24							24		
29	1.136.5-16.4.2.01.00.000-05	ОР 15-9 А	8							8		
30	1.136.5-16.4.2.01.00.000-05	ОР 15-9 АН	8							8		
32	1.136.5-16.4.2.04.00.000-05	ОР 15-15	2	1	1	1	1	1		7		
34	1.136.5-16.4.2.01.00.000-04	ОР 15-7,5 А	2	5	5	5	5	4		26		
36	1.136.5-16.4.2.02.00.000-02	ОР 15-6	2					2		4		
38	1.136.5-16.4.2.03.00.000-02	ОР 9-13,5	1							1		
14	1.236-6.81-15000	ДВЕРЬ БАЛКОННАЯ БР 28-9		13	13	13	13	12		64		
15	1.236-6.81-15000	БР 28-9А		13	13	13	13	12		64		
39	1.136.5-16.4.2.06.00.000-03	БР 24-9		4	4	4	2			14		
40	1.136.5-16.4.2.06.00.000-03	БР 24-9А		5	5	5	1			16		
16	ГОСТ 17280-79	ДОСКА ПОДАКОННАЯ ПД 16-14	2	21	27	27	27	25		129		
20	ГОСТ 17280-79	ПД 19-14	16	6						22		
22	ГОСТ 17280-79	ПД 14-30		6	6	6	2			20		
25	ГОСТ 17280-79	ПД 10-30		3	3	3	1			10		
33	ГОСТ 17280-79	ПД 25-14	1							1		
35	ГОСТ 17280-79	ПД 8-14	2	5	5	5	5	4		26		
37	ГОСТ 17280-79	ПД 7-14	2					2		4		
17	- АСН-14.000-01	ИМПОСТ ИП-2		19	13	13	13	12		70		
31	- АСН-14.000-04	ИП-5	24							24		

244-1-66.86 - АСЗ

НАЧ. ЛП.Б	ОРЗУЛ			
М.И.И.А.М.	СОБЕННИКОВ			
ГЛА.АРХ.ПР.	БЕЛЬМАН			
ГЛА.И.И.Л.П.	КУДРЯВЦЕВА			
ДУХ.ГЛА.АРХ.	ПЕХТЕР			
РАЗРАБ.	ВОРОБЬЕВА			
И.КОНТР.	НОВИКОВА			

ПРИВЯЗАН	СПАЛЬНЫЙ КОРПУС НА 250 МЕСТ ДЛЯ САНАТОРИЕВ /СТЕНЫ КИРПИЧНЫЕ /	СТАНДА	ЛИСТ	ЛИСТОВ
		Р	18	
ИНВ. №	СПЕЦИФИКАЦИЯ ЭЛЕМЕНТОВ ЗАПОЛНЕНИЯ ПРОЕМОВ	ЦНИИЭП КУРОРТНО-ТУРИСТИЧЕСКИХ ЗДАНИЙ И КОМПЛЕКСОВ		

ИНЖЕНЕР В.Д. КУЗНЕЦОВ

СПЕЦИФИКАЦИЯ ЭЛЕМЕНТОВ ЗАПОЛНЕНИЯ ПРОЕМОВ
(ПРОДОЛЖЕНИЕ)

МАРКА ПОЗ.	ОБОЗНАЧЕНИЕ	НАИМЕНОВАНИЕ	КОЛ-ВО НА ЭТАЖ							ВСЕГО	МАССА ЕД. КГ	ПРИМЕЧАНИЕ
			1ЭТ.	2ЭТ.	3ЭТ.	4ЭТ.	5ЭТ.	6ЭТ.	МАШ ПОМ.			
		$t = -40^{\circ}\text{C}$										
12	1.236.5-9	ОКНО ОРС 21-15 В		10	13	13	13	12	61			
13	1.236.5-9	ОРС 21-15 ВН		10	13	13	13	12	61			
18	1.236.5-9	ОРС 21-18 В		3					3			
19	1.236.5-9	ОРС 21-18 ВН		3					3			
21	1.136.5-17.04.00.000-05	ОРС 15-13,5 ВН		3	3	3	1		10			
23	1.136.5-17.04.00.000-05	ОРС 15-13,5 В		3	3	3	1		10			
24	1.136.5-17.02.00.000-05	ОРС 15-9 ВН		1	1	1	1		4			
26	1.136.5-17.02.00.000-05	ОРС 15-9 В		2	2	2			6			
27	1.136.5-17.01.00.000-01	ОРС 9-9	25						25			
28	1.136.5-17.01.00.000-01	ОРС 9-9Н	24						24			
29	1.136.5-17.01.00.000-05	ОРС 15-9А	8						8			
30	1.136.5-17.01.00.000-05	ОРС 15-9АН	8						8			
32	1.136.5-17.04.00.000-07	ОРС 15-15	2	1	1	1	1	1	7			
34	1.136.5-17.01.00.000-04	ОРС 15-7,5А	2	5	5	5	5	4	26			
36	1.136.5-17.02.00.000-03	ОРС 15-6	2					2	4			
38	1.136.5-17.03.00.000-02	ОРС 9-13,5	1						1			
14	1.236.5-9	Дверь БАЛКОННАЯ БРС 28-9		13	13	13	13	12	64			
15	1.236.5-9	БРС 28-9А		13	13	13	13	12	64			
39	1.136.5-17.06.00.000-03	БРС 24-9		4	4	4	2		14			
40	1.136.5-17.06.00.000-03	БРС 24-9А		5	5	5	1		16			
16	ГОСТ 17280-79	ДОБКАЛОДОЖОННАЯ ПД 16-14	2	21	27	27	27	25	129			
20	ГОСТ 17280-79	ПД 19-14	16	6					22			
22	ГОСТ 17280-79	ПД 14-45		6	6	6	2		20			
25	ГОСТ 17280-79	ПД 10-45		3	3	3	1		10			
33	ГОСТ 17280-79	ПД 25-14	1						1			
35	ГОСТ 17280-79	ПД 8-14	2	5	5	5	5	4	26			
37	ГОСТ 17280-79	ПД 7-14	2					2	4			
17	-АСИ-14.000-02	ИМПОСТ ИП-5		19	13	13	13	12	70			
31	-АСИ-14.000-04	ИП-5	24						24			

СПЕЦИФИКАЦИЯ ЭЛЕМЕНТОВ К ПЛАНУ












Марка поз.	Обозначение	Наименование	КОЛ-ВО НА ЭТАЖ						ВСЕГО	МАССА ЕД КГ	ПРИМЕЧАНИЕ
			1ЭТ.	2ЭТ.	3ЭТ.	4ЭТ.	5ЭТ.	6ЭТ.			
ДШ 1	1.279.9-2-22.00.03	ШКАФ ПК-4	1	2	2	2	1	1			
ДШ 2	1.279.9-2-20.00.02	ШКАФ СЛАБОТОЧНЫХ УСТРОЙСТВ ОУ-3	1	1	1	1	1	1			
ДШ 3	АСИ-02.000	ШКАФ ЭФ	1								
ДШ 4	АСИ-02.001	ШКАФ ЭФ	1				1				
ДШ 5	АСИ-02.002	ШКАФ ЭФ, ВК	2	2	2	2	2	2			
ДШ 6	АСИ-02.003	ШКАФ ЭФ					1	1			
НШ 1	ГОСТ 8242-75	КАЛИЧНИК ТИП I	2	30	30	30	28	28	146	70	
НШ 2	ГОСТ 8242-75	НАЛИЧНИК ТИП II		2	2	2			6	71	М. ПОГ.
		ШКАФ Ш 1									
Ш 1	1.272.5-6-09.00.00.01	ШКАФ Ш А-18	2	32	32	32	28	28	154		
	1.272.9-2-07.00.00.00	ШКАФ Ш А-13	2	32	32	32	28	28	154		
МН-7	-КЖИ-46.010	ЗАКЛАДНОЕ ИЗДЕЛИЕ ДЛЯ БИТРАЗСЕЙ	123	62	62	62	62	62	453	2,77	
6*		С 56р1-50 520 ГОСТ 2715-75								454,1	КГ
7*		С 46р-50 340 ГОСТ 2715-75								35398	КГ

ПОЗ. 6;7 - СМ. НА ЛИСТЕ 47-93

				244-1-66.86 - АС 3			
НАЧ ЛОМ 6	ОРЗУЛ						
ГЛ ИНЖ ПОМ	СОБВНИНОВ						
ГЛ АРХ ПР	БЕЛЬМАН						
ГЛ ИНЖ ПР	КУДРЯВЦЕВА						
ДУК ГР АРХ	ПЕХТЕР						
РАЗРАБ.	ВОРОБЬЕВА						
И КОНТР	НОВИКОВА						

ПРИВЯЗАН	СПАЛЬНЫЙ КОРПУС НА 250 МЕСТ ДЛЯ ПАНАТОРИЕВ /СТЕНЫ КИРПИЧНЫЕ /	ЭТАЖА	Л. ИСТ	Л. В
		Р	19	
ИНВ. №	СПЕЦИФИКАЦИЯ ЭЛЕМЕНТОВ ЗАПОЛНЕНИЯ ПРОЕМОВ /ПРОДОЛЖЕНИЕ/ СПЕЦИФИКАЦИЯ ЭЛЕМЕНТОВ К ПЛАНУ	ЦНИИ КИХ КУРОРТНО-ТУРИСТИЧЕСКИХ ЗАДАНИЙ И КО		

ИНЖ. В. П. ЗИМЕНКО

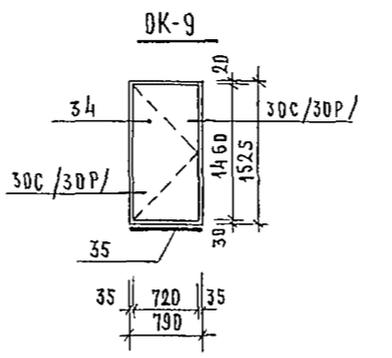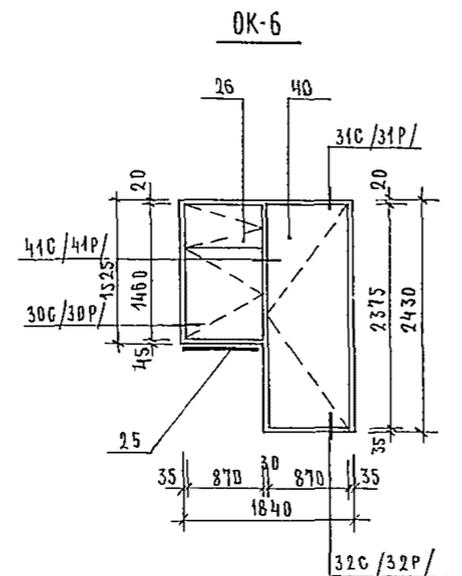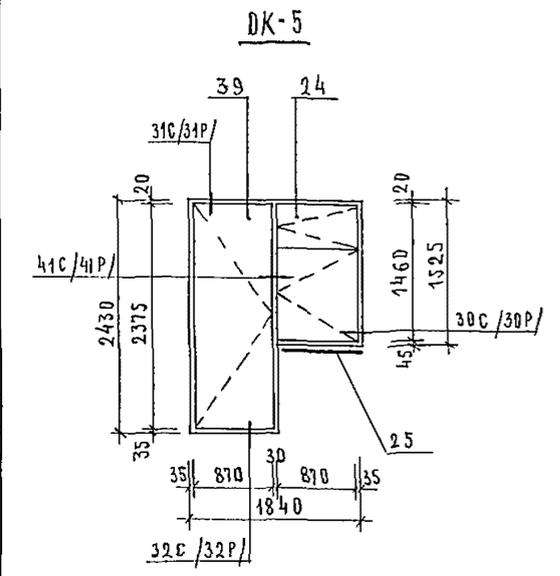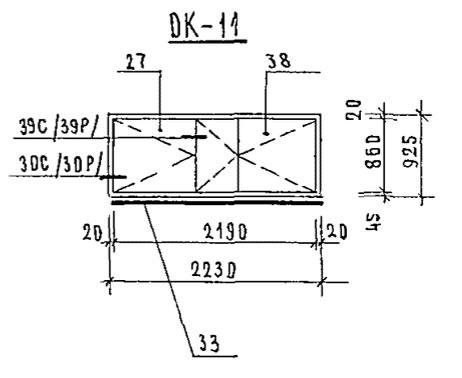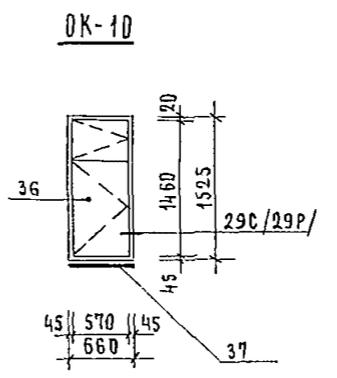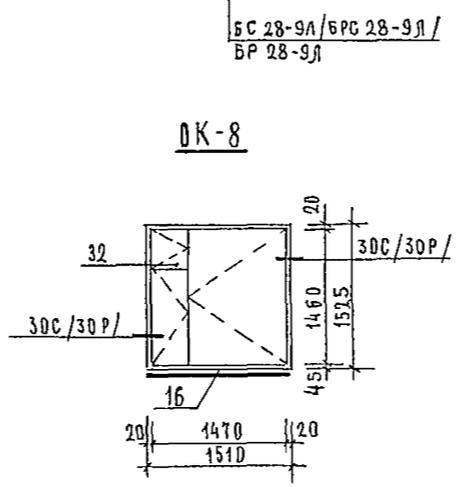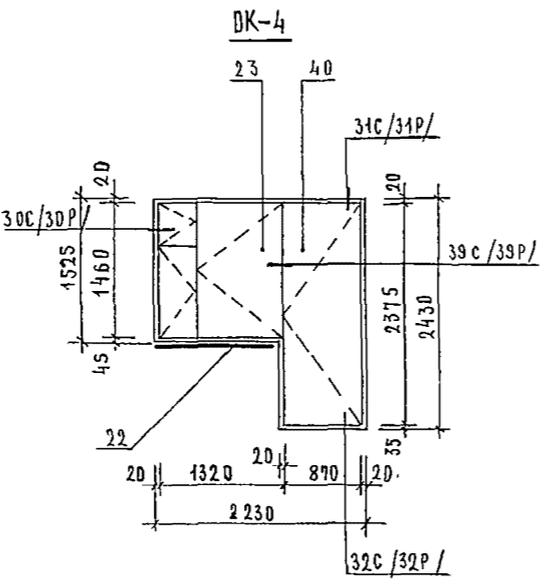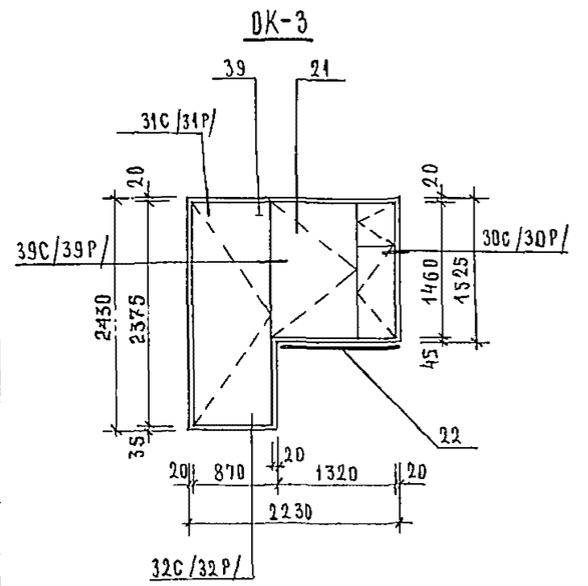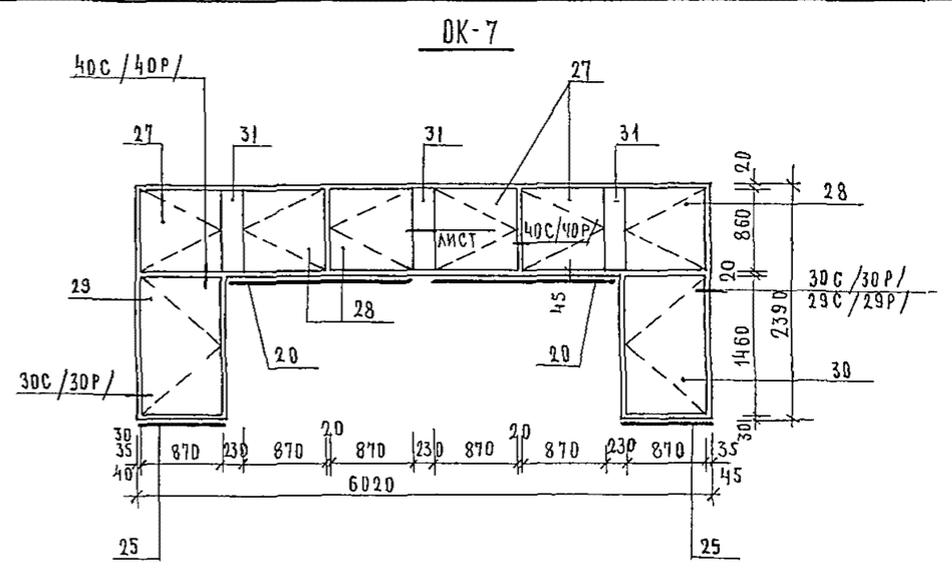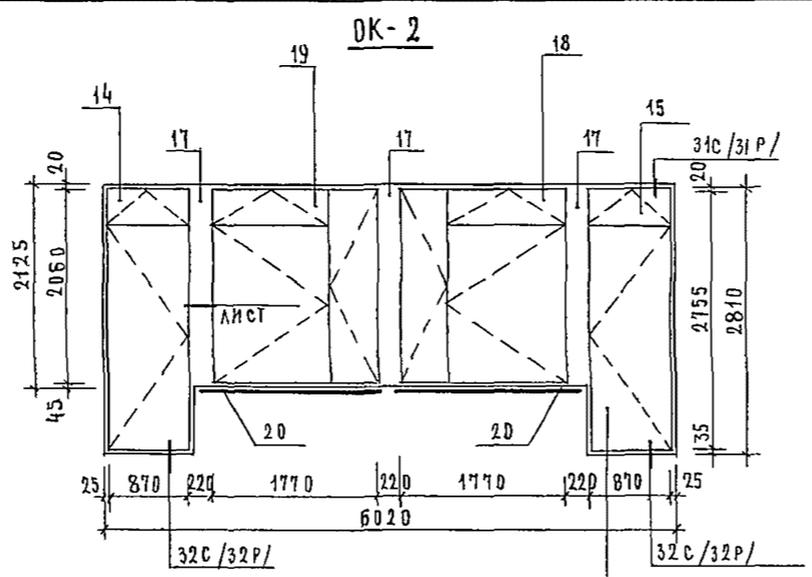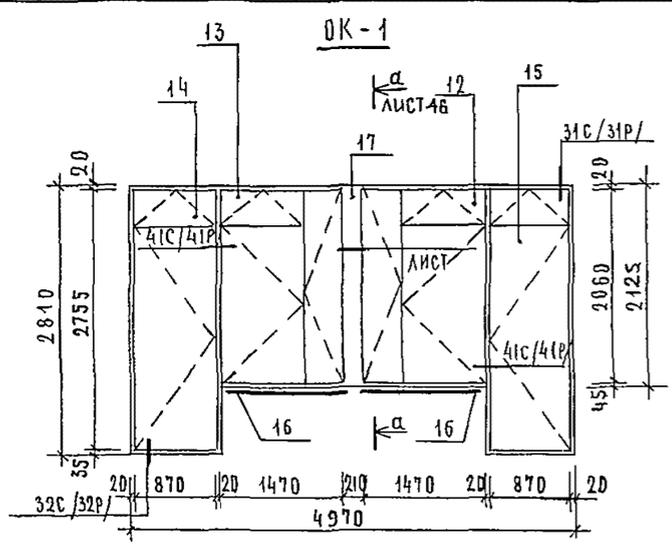

БС 28-9Л/БРС 28-9Л/
БР 28-9Л

1. В СКОБКАХ ДАНЫ НОМЕРЫ УЗЛОВ ДЛЯ ТЕМПЕРАТУРЫ - 30°C ; - 40°C
2. СПЕЦИФИКАЦИЮ К СХЕМАМ ЗАПОЛНЕНИЯ ОКОННЫХ ПРОЁМОВ СМ. ЛИСТ 21

244-1-66.86 - АСЗ

ПРИВЯЗАН		НАЧ. АИМ-6 ОРЗУЛ			
		И.И. КУЖАВЦОВ			
		ГЛАВ. АРХ. ПР. БЕЛДМАН			
		ГЛАВ. АРХ. ПР. КУЗЬЯВЦЕВА			
		ЭКОГ. АРХ. ПЕХТЕР			
		РАЗРАБ. ВОРОБЬЕВА			
		И. КОНТР. НОВИКОВА			
			СПАЛЬНЫЙ КОРПУС НА 250 МЕСТ ДЛЯ САНАТОРИЕВ /СТЕНЫ КИРПИЧНЫЕ/		
			СХЕМЫ ЗАПОЛНЕНИЯ ОКОННЫХ ПРОЕМОВ.		
			СТАДИЯ Р		
			ЛИСТ 20		
			ЦНИИЭП КУРОРТНО-ТУРИСТСКИЕ ЗДАНИИ И КОМПЛЕКСЫ		

МАРКА ПОЗ.	ОБОЗНАЧЕНИЕ	НАИМЕНОВАНИЕ	КОЛ НА ТЕМПЕРАТ °С			МАССА ЕД, КГ	ПРИМЕЧАНИЕ
			-20	-30	-40		
		<u>ОК-1 / МЕСТ 61 /</u>					
12	1.236-6 В1-4000 -05	ОКНО ОС 21-15В	1				
	1.236-6 В1-40000 -05	ОР 21-15В		1			
	1.236-5-9-4000	ОРС 21-15В			1		
13	1.236-6 В1-4000 -05	ОС 21-15ВН	1				
	1.236-6 В1-40000 -05	ОР 21-15ВН		1			
	1.236-5-9-4000	ОРС 21-15ВН			1		
14	1.236-6 В1-13000	ДВЕРЬ БАЛКОННАЯ БС 28-9	1				
	1.236-6 В1-15000	БР 28-9		1			
	1.236-5-9-7000	БРС 28-9			1		
15	1.236-6 В1-13000	БС 28-9А	1				
	1.236-6 В1-15000	БР 28-9А		1			
	1.236-5-9-7000	БРС 28-9А			1		
16	ГОСТ 17280-79	Доска подоконная ПД 16-20	2				
	ГОСТ 17280-79	ПД 16-14		2	2		
17		Импост ИП-1	1				
		ИП-2		1			
		ИП-3			1		
		<u>ОК-2 / МЕСТ 3 /</u>					
18	1.236-6 В1-4000 -06	ОКНО ОС 21-18В	1				
	1.236-6 В1-10000 -06	ОР 21-18В		1			
	1.236-5-9-4000	ОРС 21-18В			1		
19	1.236-6 В1-4000 -06	ОС 21-18ВН	1				
	1.236-6 В1-1000 -06	ОР 21-18ВН		1			
	1.236-5-9-4000	ОРС 21-18ВН			1		
14	1.236-6 В1-13000	ДВЕРЬ БАЛКОННАЯ БС 28-9	1				
	1.236-6 В1-15000	БР 28-9		1			
	1.236-5-9-7000	БРС 28-9			1		
15	1.236-6 В1-13000	БС 28-9А	1				
	1.236-6 В1-15000	БР 28-9А		1			
	1.236-5-9-7000	БРС 28-9А			1		
20	ГОСТ 17280-79	Доска подоконная ПД 19-20	2				
	ГОСТ 17280-79	ПД 19-14		2	2		
17		Импост ИП-1	3				
		ИП-2		3			
		ИП-3			3		

МАРКА ПОЗ	ОБОЗНАЧЕНИЕ	НАИМЕНОВАНИЕ	КОЛ НА ТЕМПЕРАТ °С			МАССА ЕД, КГ	ПРИМЕЧАНИЕ
			-20	-30	-40		
		<u>ОК-3 / МЕСТ 10 /</u>					
21	1.136.5-16.4.1.04.00.000 -04	ОКНО ОС 15-13.5ВН	1				
	1.136.5-16.4.2.04.00.000-04	ОР 15-13.5ВН		1			
	1.136.5-17.04.00.000 -05	ОРС 15-13.5ВН			1		
39	1.136.5-16.4.1.06.00.000 -03	ДВЕРЬ БАЛКОННАЯ БС 24-9	1				
	1.136.5-16.4.2.06.00.000 -03	БР 24-9		1			
	1.136.5-17.06.00.000 -03	БРС 24-9			1		
22	ГОСТ 17280-79	Доска подоконная ПД 14-45	1		1		
		ПД 14-30		1			
		<u>ОК-4 / МЕСТ 10 /</u>					
23	1.136.5-16.4.1.04.00.000 -04	ОКНО ОС 15-13.5В	1				
	1.136.5-16.4.2.04.00.000-04	ОР 15-13.5В		1			
	1.136.5-17.04.00.000 -05	ОРС 15-13.5В			1		
40	1.136.5-16.4.1.06.00.000 -03	ДВЕРЬ БАЛКОННАЯ БС 24-9А	1				
	1.136.5-16.4.2.06.00.000-03	БР 24-9А		1			
	1.136.5-17.06.00.000 -03	БРС 24-9А			1		
22	ГОСТ 17280-79	Доска подоконная ПД 14-45	1		1		
	ГОСТ 17280-79	ПД 14-30		1			
		<u>ОК-5 / МЕСТ 4 /</u>					
24	1.136.5-16.4.1.02.00.000 -04	ОКНО ОС 15-9ВН	1				
	1.136.5-16.4.2.02.00.000 -04	ОР 15-9ВН		1			
	1.136.5-17.02.00.000 -05	ОРС 15-9ВН			1		
39	1.136.5-16.4.1.06.00.000 -03	ДВЕРЬ БАЛКОННАЯ БС 24-9	1				
	1.136.5-16.4.2.06.00.000-03	БР 24-9		1			
	1.136.5-17.06.00.000 -03	БРС 24-9			1		
25	ГОСТ 17280-79	Доска подоконная ПД 10-45	1		1		
	ГОСТ 17280-79	ПД 10-30		1			
		<u>ОК-6 / МЕСТ 6 /</u>					
26	1.136.5-16.4.1.02.00.000 -04	ОКНО ОС 15-9В	1				
	1.136.5-16.4.2.02.00.000-04	ОР 15-9В		1			
	1.136.5-17.02.00.000 -05	ОРС 15-9В			1		
40	1.136.5-16.4.1.06.00.000 -03	ДВЕРЬ БАЛКОННАЯ БС 24-9А	1				
	1.136.5-16.4.1.06.00.000-03	БР 24-9А		1			
	1.136.5-17.06.00.000 -03	БРС 24-9А			1		
25	ГОСТ 17280-79	Доска подоконная ПД 10-45	1		1		
	ГОСТ 17280-79	ПД 10-30		1			

244-1-66.86 - АСЗ

НАЧАЛЬНИК	ОРЭУЛ			
ДИРЕКТОР	СОБЕННИКОВ			
ДИРЕКТОР	БЕЛЬМАН			
ДИРЕКТОР	КУДРЯВЦЕВА			
ДИРЕКТОР	ПЕХТЕР			
ДИРЕКТОР	ВОРОБЬЕВА			
ДИРЕКТОР	КОНТРОЛЬНИКОВА			

СПАЛЬНЫЙ КОРПУС НА 250 МЕСТ
ДЛЯ САНАТОРИЕВ
СТЕНЫ КИРПИЧНЫЕ

СПЕЦИФИКАЦИЯ К СХЕМАМ
ЗАПОЛНЕНИЯ ОКОННЫХ
ПРОЕМОВ

СТАДИЯ ЛИСТ ЛИСТОВ
Р 21

ЦНИИЭП
КУРОРТНО-ТУРИСТСКИЕ
ЗДАНИИ И КОМПЛЕКСЫ

МАРКА ПОЗ	ОБОЗНАЧЕНИЕ	НАИМЕНОВАНИЕ	КОЛ НА ТЕМПЕРАТ °С			МАССА ЕД, КГ	ПРИМЕЧАНИЕ
			-20	-30	-40		
		<u>ОК-7 / МЕСТ 8 /</u>					
27	1.136.5-164.101.000000-01	ОКНО ОС 9-9	3				
	1.136.5-164.201.000000-01	ОР 9-9		3			
	1.136.5-17.01.000000-04	ОРС 9-9			3		
28	1.136.5-164.101.000000-01	ОС 9-9Н	3				
	1.136.5-164.201.000000-01	ОР 9-9Н		3			
	1.136.5-17.01.000000-04	ОРС 9-9Н			3		
29	1.136.5-164.101.000000-05	ОС 15-9А	1				
	1.136.5-164.201.000000-05	ОР 15-9А		1			
	1.136.5-17.01.000000-05	ОРС 15-9А			1		
30	1.136.5-164.101.000000-05	ОС 15-9АН	1				
	1.136.5-164.201.000000-05	ОР 15-9АН		1			
	1.136.5-17.01.000000-05	ОРС 15-9АН			1		
25	ГОСТ 17280-79	Доска подоконная ПД, 10-20	2				
	ГОСТ 17280-79	ПД, 10-14	2	2			
20	ГОСТ 17280-79	ПД, 19-20	2				
	ГОСТ 17280-79	ПД, 19-14	2	2			
31		Импост ИП-4	3				
		ИП-5		3	3		
		<u>ОК-8 / МЕСТ 7 /</u>					
32	1.136.5-164.104.000000-05	ОКНО ОС 15-15	1				
	1.136.5-164.204.000000-05	ОР 15-15		1			
	1.136.5-17.04.000000-07	ОРС 15-15			1		
16	ГОСТ 17280-79	Доска подоконная ПД, 16-20					
	ГОСТ 17280-79	ПД, 16-14					

МАРКА ПОЗ	ОБОЗНАЧЕНИЕ	НАИМЕНОВАНИЕ	КОЛ НА ТЕМПЕРАТ °С			МАССА ЕД, КГ	ПРИМЕЧАНИЕ
			-20	-30	-40		
		<u>ОК-9 / МЕСТ 27 /</u>					
34	1.136.5-164.101.000000-04	ОКНО ОС 15-7,5А	1				
	1.136.5-164.201.000000-04	ОР 15-7,5А		1			
	1.136.5-17.01.000000-04	ОРС 15-7,5А			1		
35	ГОСТ 17280-79	Доска подоконная ПД, 8-20	1				
	ГОСТ 17280-79	ПД, 8-14	1	1			
		<u>ОК-10 / МЕСТ 4 /</u>					
36	1.136.5-164.101.000000-02	ОКНО ОС 15-6	1				
	1.136.5-164.202.000000-02	ОР 15-6		1			
	1.136.5-17.02.000000-03	ОРС 15-6			1		
37	ГОСТ 17280-79	Доска подоконная ПД, 7-20	1				
	ГОСТ 17280-79	ПД, 7-14	1	1			
		<u>ОК-11 / МЕСТ 1 /</u>					
27	1.136.5-164.101.000000-01	ОКНО ОС 9-9	1				
	1.136.5-164.201.000000-01	ОР 9-9		1			
	1.136.5-17.01.000000-04	ОРС 9-9			1		
38	1.136.5-164.103.000000-02	ОС 9-13,5	1				
	1.136.5-164.203.000000-02	ОР 9-13,5		1			
	1.136.5-17.03.000000-02	ОРС 9-13,5			1		
33	ГОСТ 17280-79	Доска подоконная ПД, 25-20	1				
	ГОСТ 17280-79	ПД, 25-14	1	1			

244-1-66.86 - АС3

НАЧ. АРХ. М. Б. ОРЗУА			
ГЛАВ. АРХ. М. И. СОБЕННИКОВ			
ГЛАВ. АРХ. П. Р. БЕЛЬМАН			
ГЛАВ. АРХ. П. Р. КУДРЯВЦЕВА			
СЕК. ГЛАВ. АРХ. П. П. ПЕКТЕР			
РАЗРАБ. В. В. ВОРОБЬЕВА			
И. К. ОНТ. Н. В. НОВИКОВА			


СЛАБЫЙ КОРПУС НА 250 МЕСТ
ДЛЯ САНАТОРИЕВ
/ СТЕНЫ КИРПИЧНЫЕ /

СПЕЦИФИКАЦИЯ К СХЕМАМ
ЗАПОЛНЕНИЯ ОКОННЫХ
ПРОЕМОВ / ПРОВОЖДЕНИЕ /


СТАДИЯ ЛИСТ ЛИСТОВ
Р 22

ЦНИИЭП
Курортно-туристских
зданий и комплексов


сечение 1-1

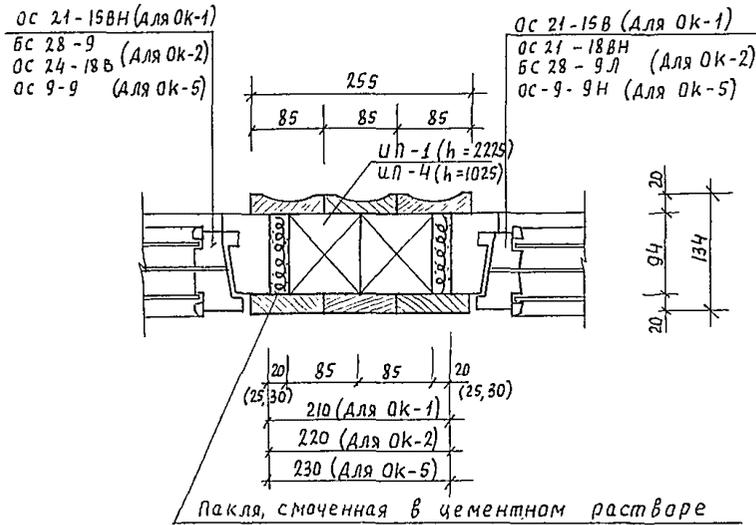


сечение 3-3

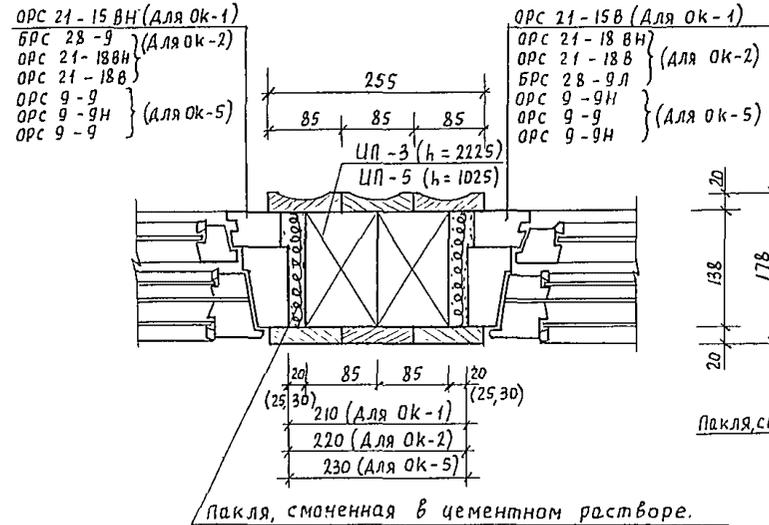


2

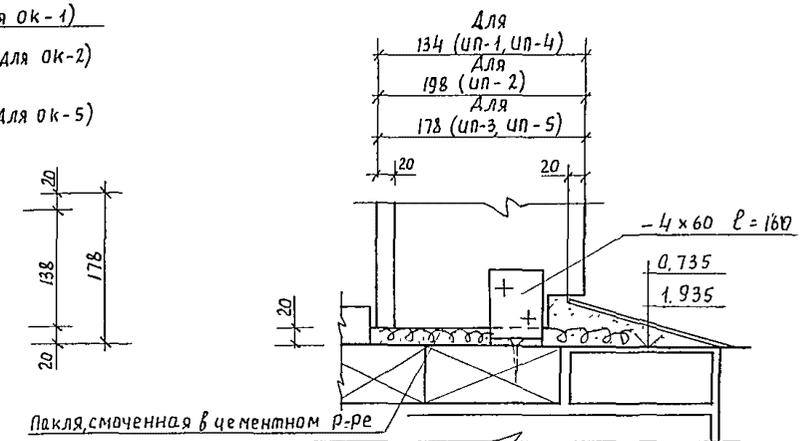

сечение 2-2

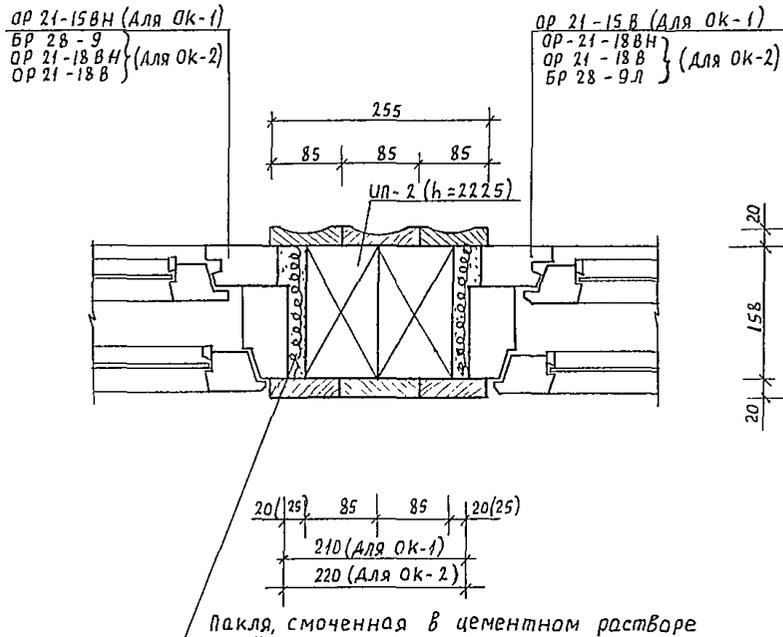

1

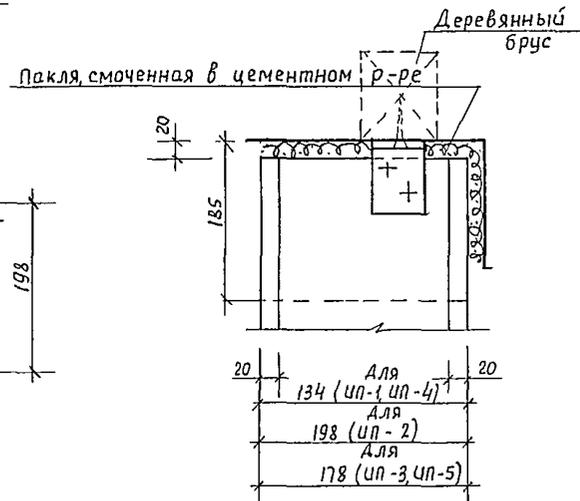

1. Крепление деревянного импоста в верхних и нижних частях выполнять металлическими "Г"-образными элементами к деревянным пробкам в конструкциях.
2. Узлы крепления разработаны на листе 4б сечение д-д.
3. Зазоры в местах примыкания деревянного импоста к перегородкам тщательно проконопатить войлоком или паклей, смоченной в алебастровом молоке

244-1-66.86 - АС-3					
Исполн.	Провер.	Инженер	Архитектор	Студия	Лист
Нач. АИМБ	Орзул	Собенников	Спальный корпус на 250 мест для санаториев. / стены кирпичные /	Р	23
Инж. м	Бельман	Кудрявцева	сечения и узлы установки импостов	ЦНИИЭП курортно-туристских зданий и комплексов	1
Инж. пр.	Кудрявцева	Пехтер			
Инж. пр.	Клименко	Навикова			
Инж. пр.	Навикова				

Тип	Схема сечения	Тип	Схема сечения	Тип	Схема сечения	Тип	Схема сечения	Тип	Схема сечения		
ПБ 1		ПБ 6		ПБ 9		ПБ 14		ПБ 18		ПБ 20	
ПБ 2		ПБ 7		ПБ 10		ПБ 15		ПБ 19		ПБ 21	
ПБ 3		ПБ 8		ПБ 11		ПБ 16		ПБ 17		ПБ 22	
ПБ 4		ПБ 12		ПБ 13		ПБ 18		ПБ 23			
ПБ 5		ПБ 13		ПБ 19		ПБ 20		ПБ 24			

244-1-66.86 - АС-3			
ИЗДАТЕЛЬСТВО	ОРЗУЛ	ПРОЕКТИРОВЩИК	Спальный корпус на 250 мест для санатория / стены кирпичные /
НАЧ. АПМБ	СОБЕННИКОВ	ПРОЕКТИРОВЩИК	СТАДИЯ
ГЛАВ. ИНЖ. АПИ	БЕЛЬМАН	ПРОЕКТИРОВЩИК	ЛИСТ
ГЛАВ. ПРОЕКТОР	КУДРЯВЦЕВА	ПРОЕКТИРОВЩИК	ЛИСТОВ
РУК. ГР. ИНЖ.	ИВАНОВА	ПРОЕКТИРОВЩИК	Р
РАЗРАБ.	ТИМОХИНА	ПРОЕКТИРОВЩИК	24
И. КОНТР.	НОРИКОВА	ПРОЕКТИРОВЩИК	ВЕДОМОСТЬ ПЕРЕМЫЧЕК
ИНВ. №			ЦНИИЭП
			КУРОРТНО-ТУРИСТИЧЕСКИХ ЗАДАНИИ И КОМПЛЕКСОВ


Тип	Схема сечения										
ПБ 22		ПБ 26		ПБ 17		ПБ 19		ПБ 21		ПБ 23	
		ПБ 27								ПБ 24	
ПБ 23		ПБ 28		ПБ 18		ПБ 20		ПБ 22		ПБ 25	
ПБ 24		ПБ 29								ПБ 26	
ПБ 25		ПБ 30									

244-1-66.86 - АБ-3			
И.А.С. ЛПМБ	ОРЗУЛ		
Г.А.И.Н.К.А.П.	Собенников		
Г.А.П.	БЕЛЬМАН		
Г.И.П.	КУДРЯВЦЕВА		
Ф.У.Ж.Г.Р.И.Н.И.	ИВАНОВА		
РАЗРАБ.	ТИМОХИНА		
И.КОНТР.	НОВИКОВА		
ПРИВЯЗАН		СПАЛЬНЫЙ КОРПУС НА 250 мест для санатория / стены кирпичные /	
ИНВ №		ВЕДОМОСТЬ ПЕРЕМЫЧЕК / продолжение /	
		СТАДИЯ	ЛИСТ
		Р	25
		ЦНИИЭП КУРОРТНО-ТУРИСТСКИХ ЗДАНИЙ И КОМПЛЕКСОВ	

МАРКА ПОЗ.	ОБОЗНАЧЕНИЕ	НАИМЕНОВАНИЕ	КОЛИЧЕСТВО НА ЭТАЖ							МАССА ЕД. КГ	ПРИМЕЧАНИЕ	
			1ЭТ.	2ЭТ.	3ЭТ.	4ЭТ.	5ЭТ.	6ЭТ.	7ЭТ.			ВСЕГО
1	1.038.1-1.1 020000 -04	ПЕРЕМЫЧКИ 2 ПБ 16-2		3	3	3	3	3		15	65	
3	1.038.1-1.1 060000	3 ПБ 18-8	8							8	119	
4	1.038.1-1.1 -02	3 ПБ 21-8	4							4	137	
5	1.038.1-1.1 -04	3 ПБ 25-8	2	3	3	3	3	3	2	19	162	
6	1.038.1-1.1 070000	3 ПБ 27-8	8							8	180	
7	1.038.1-1.1 -02	3 ПБ 30-8		1	1	1	1	1		5	197	
8	1.038.1-1.1 080000	3 ПБ 34-4	2	2	2	2	2			10	222	
9	1.038.1-1.1 090000	3 ПБ 13-37	7	41	41	41	27	25	1	185	85	
10	1.038.1-1.1 -02	3 ПБ 16-37	4	3	3	3	3	3		19	102	
11	1.038.1-1.1 -04	3 ПБ 18-37	4							4	119	
13	1.038.1-1.1 130000	5 ПБ 25-37	9	1	1	1	1	1	1	15	338	
14	1.038.1-1.1 -02	5 ПБ 25-27		1	1	1	1	1		5	338	
17	1.038.1-1.1 150000	5 ПБ 30-37		1	1	1	1	1		5	410	
20	1.038.1-1.1 160000 -02	5 ПБ 34-20		2	2	2	2	2		10	463	
<u>ПЕРЕМЕННЫЕ ДАННЫЕ</u>												
<u>t_н = -20°C</u>												
1	1.038.1-1.1 020000 -04	ПЕРЕМЫЧКИ 2 ПБ 16-2							2	2	65	
2	1.038.1-1.1 050000 -02	2 ПБ 30-4							12	12	125	
4	1.038.1-1.1 060000 -02	3 ПБ 21-8	8	8	8	8	4	2		38	137	
6	1.038.1-1.1 070000	3 ПБ 27-8	2	12	12	12	4			42	180	
9	1.038.1-1.1 090000	3 ПБ 13-37	16	20	20	20	16	12		104	85	
10	1.038.1-1.1 090000 -02	3 ПБ 16-37	8				3	4		15	102	
12	1.038.1-1.1 120000 -02	5 ПБ 21-27	2	4	4	4	2	1		17	285	
15	1.038.1-1.1 140000	5 ПБ 27-37	6	2	2	2				12	375	
16	1.038.1-1.1 -02	5 ПБ 27-27	1	1	4	4	4	2		16	375	
18	1.038.1-1.1 150000 -02	5 ПБ 30-27	6							6	410	
19	1.038.1-1.1 160000	5 ПБ 31-27	2						3	5	428	
21	1.038.1-1.2 40000 -03	3 ПП 21-27	1							1	433	
<u>t_н = -30°C</u>												
1	1.038.1-1.1 020000 -04	ПЕРЕМЫЧКИ 2 ПБ 16-2							3	3	65	
2	1.038.1-1.1 050000 -02	2 ПБ 30-4							18	18	125	
4	1.038.1-1.1 060000 -02	3 ПБ 21-8	9	8	8	8	4	2		39	137	
5	1.038.1-1.1 -04	3 ПБ 25-8									162	
6	1.038.1-1.1 070000	3 ПБ 27-8	2	12	12	12	4			42	180	
9	1.038.1-1.1 090000	3 ПБ 13-37	16	20	20	20	16	12		124	85	
10	1.038.1-1.1 090000 -02	3 ПБ 16-37	8				4	5		17	102	
12	1.038.1-1.1 120000 -02	5 ПБ 21-27	2	4	4	4	2	1		17	285	
15	1.038.1-1.1 140000	5 ПБ 27-37	6	2	2	2				12	375	

МАРКА ПОЗ.	ОБОЗНАЧЕНИЕ	НАИМЕНОВАНИЕ	КОЛИЧЕСТВО НА ЭТАЖ							МАССА ЕД. КГ.	ПРИМЕЧАНИЕ	
			1ЭТ.	2ЭТ.	3ЭТ.	4ЭТ.	5ЭТ.	6ЭТ.	7ЭТ.			ВСЕГО
16	1.038.1-1.1 140000 -02	ПЕРЕМЫЧКИ 5 ПБ 27-27	1	4	4	4	2			15	375	
18	1.038.1-1.1 150000 -02	5 ПБ 30-27	6							6	410	
19	1.038.1-1.1 160000	5 ПБ 31-27	2						3	5	428	
21	1.038.1-1.2 40000 -03	3 ПП 21-71	1							1	433	
<u>t_н = -40°C</u>												
1	1.038.1-1.1 020000 -04	ПЕРЕМЫЧКИ 2 ПБ 16-2							4	4	65	
2	1.038.1-1.1 050000 -02	2 ПБ 30-4							24	24	125	
4	1.038.1-1.1 060000 -02	3 ПБ 21-8	9	4	4	4	2	1		24	137	
6	1.038.1-1.1 070000	3 ПБ 27-8	6	14	14	14	6			54	180	
7	1.038.1-1.1 070000 -02	3 ПБ 30-8	3							3	197	
8	1.038.1-1.1 080000	3 ПБ 34-4	1							1	222	
9	1.038.1-1.1 090000	3 ПБ 13-37	20	25	25	25	20	15		130	85	
10	1.038.1-1.1 090000 -02	3 ПБ 16-37	10				5	6		21	102	
12	1.038.1-1.1 120000 -02	5 ПБ 21-27	4	8	8	8	4	2		34	285	
15	1.038.1-1.1 140000	5 ПБ 27-37	6	4	4	4				18	375	
16	1.038.1-1.1 -02	5 ПБ 27-27	1	4	4	4	2			15	375	
18	1.038.1-1.1 150000 -02	5 ПБ 30-27	6							6	410	
19	1.038.1-1.1 160000	5 ПБ 31-27	2						3	5	428	
21	1.038.1-1.2 40000 -03	3 ПП 21-71	1							1	433	


		244-1-66.86 - АБ-3	
ИДН АИМБ	ОРЗУЛ	Спальный корпус на 250 мест	СТАДИЯ
ИЛИНН АИМ	СОБЕННИКОВ	для санатория	ЛЮСТ
РАП	БЕЛЬМАН	/стенны кирпичные/	ЛИСТОВ
ГИП	КУДРЯВЦЕВА		Р
РУК ГРИНН	ИВАНОВА		27
РАСРАБ	ТИМОХИНА	Спецификация перемычек	
И КОНТР	НОВИКОВА		
		ЦНИИЭП КУРРТНО-ТУРИСТСКИХ ЗДАНИИ И КОМПЛЕКСОВ	

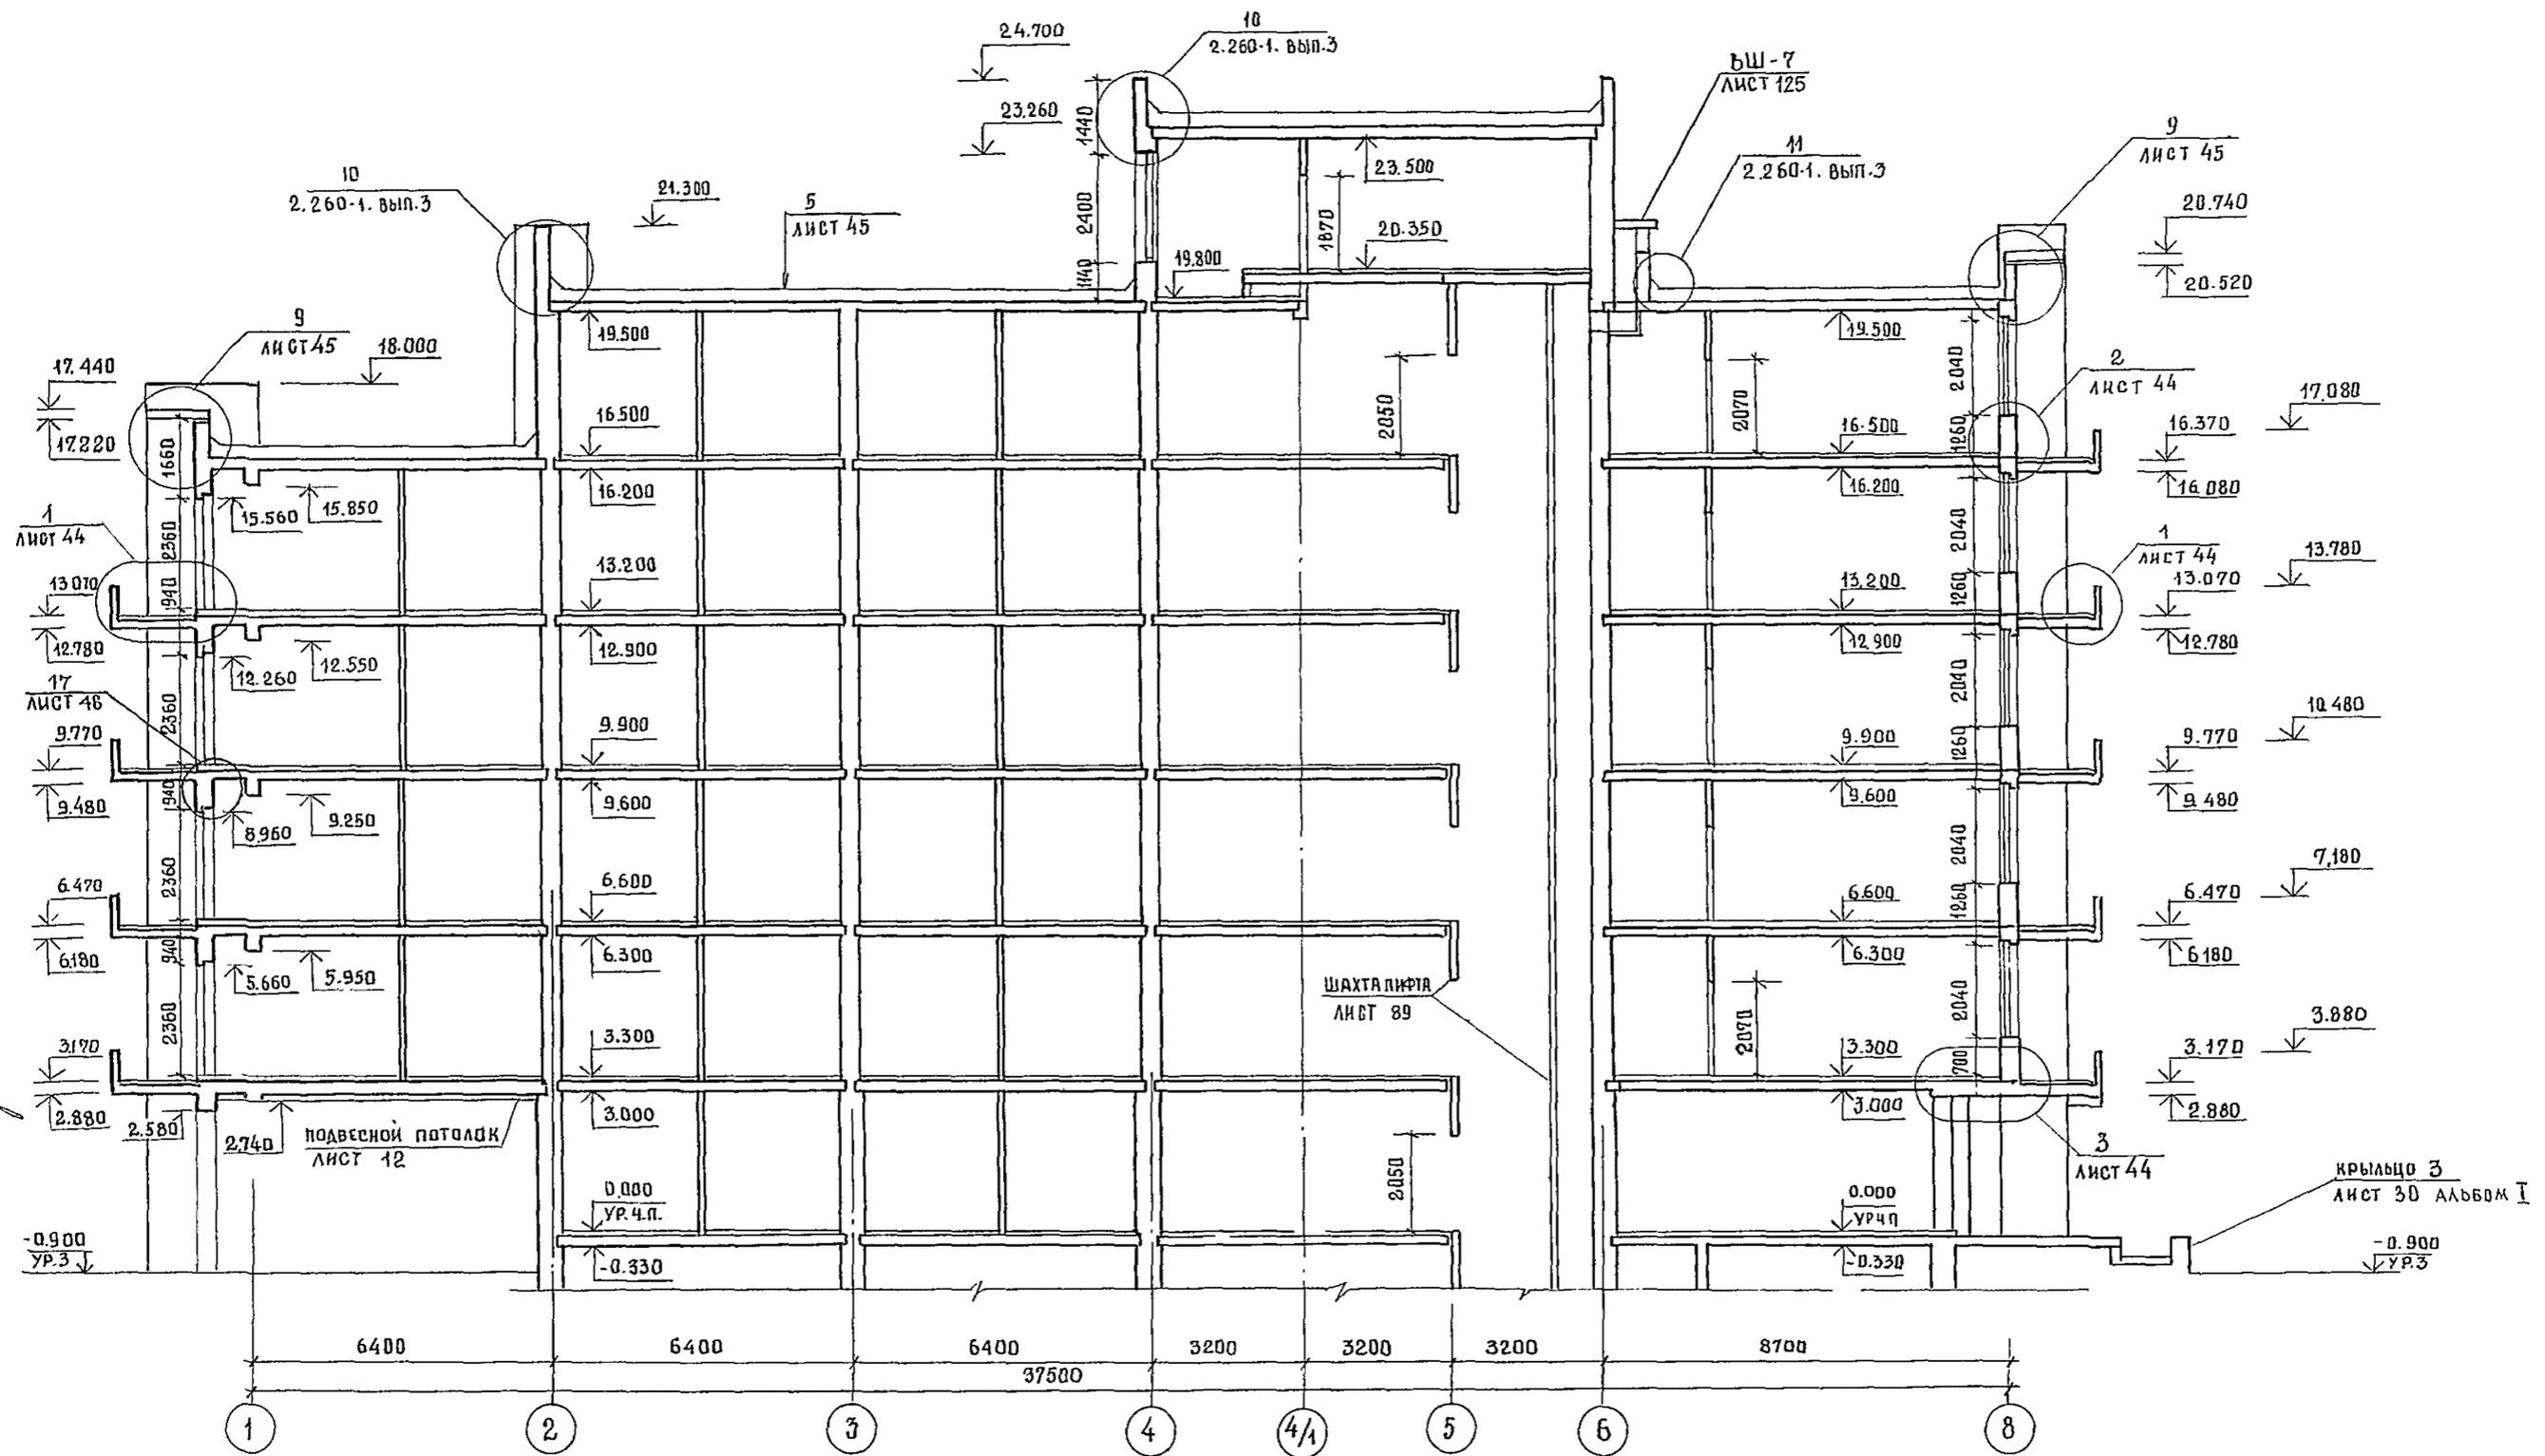

ИНВ. № 1004
 ПОДПИСЬ И ДАТА
 ДЗАЛ. ИВ. С. Л.
 ИНЖЕНЕР В. К. ДАВЫДОВ
 ИНЖЕНЕР Э. Д. ЗМЕЕНКО


244-1-66.86 - АС-3

ПРИВЯЗАН	ГЛАВ. КОНСТРУКТОР	ЧЕРНОВ	СПАЛЬНЫЙ КОРПУС НА 250 МЕСТ ДЛЯ САНАТОРИЕВ СТЕНЫ КИРПИЧНЫЕ /	СТАДИЯ	ЛИСТ	ЛИСТОВ
	НАЧ. АДМ.-Б.	ОРЗУА		Р	28	
	ГЛАВ. ИНЖ. АДМ.	СОВЕННИКОВ	РАЗРЕЗ 1-1	ЦНИИ ЭП КУРОРТНО-ТУРИСТСКИХ ЗДАНИЙ И КОМПЛЕКСОВ		
	ГЛАВ. АРХ. ПР.	БЕЛЬМАН				
	ГЛАВ. ИНЖ. ПР.	КУДРЯВЦОВА				
ИНВ. №	РУК. ГЛАВ. АРХ.	ПЕХТЕР				
	РАЗРАБ.	ПЕХТЕР				
	КОНТР.	НОВИКОВА				

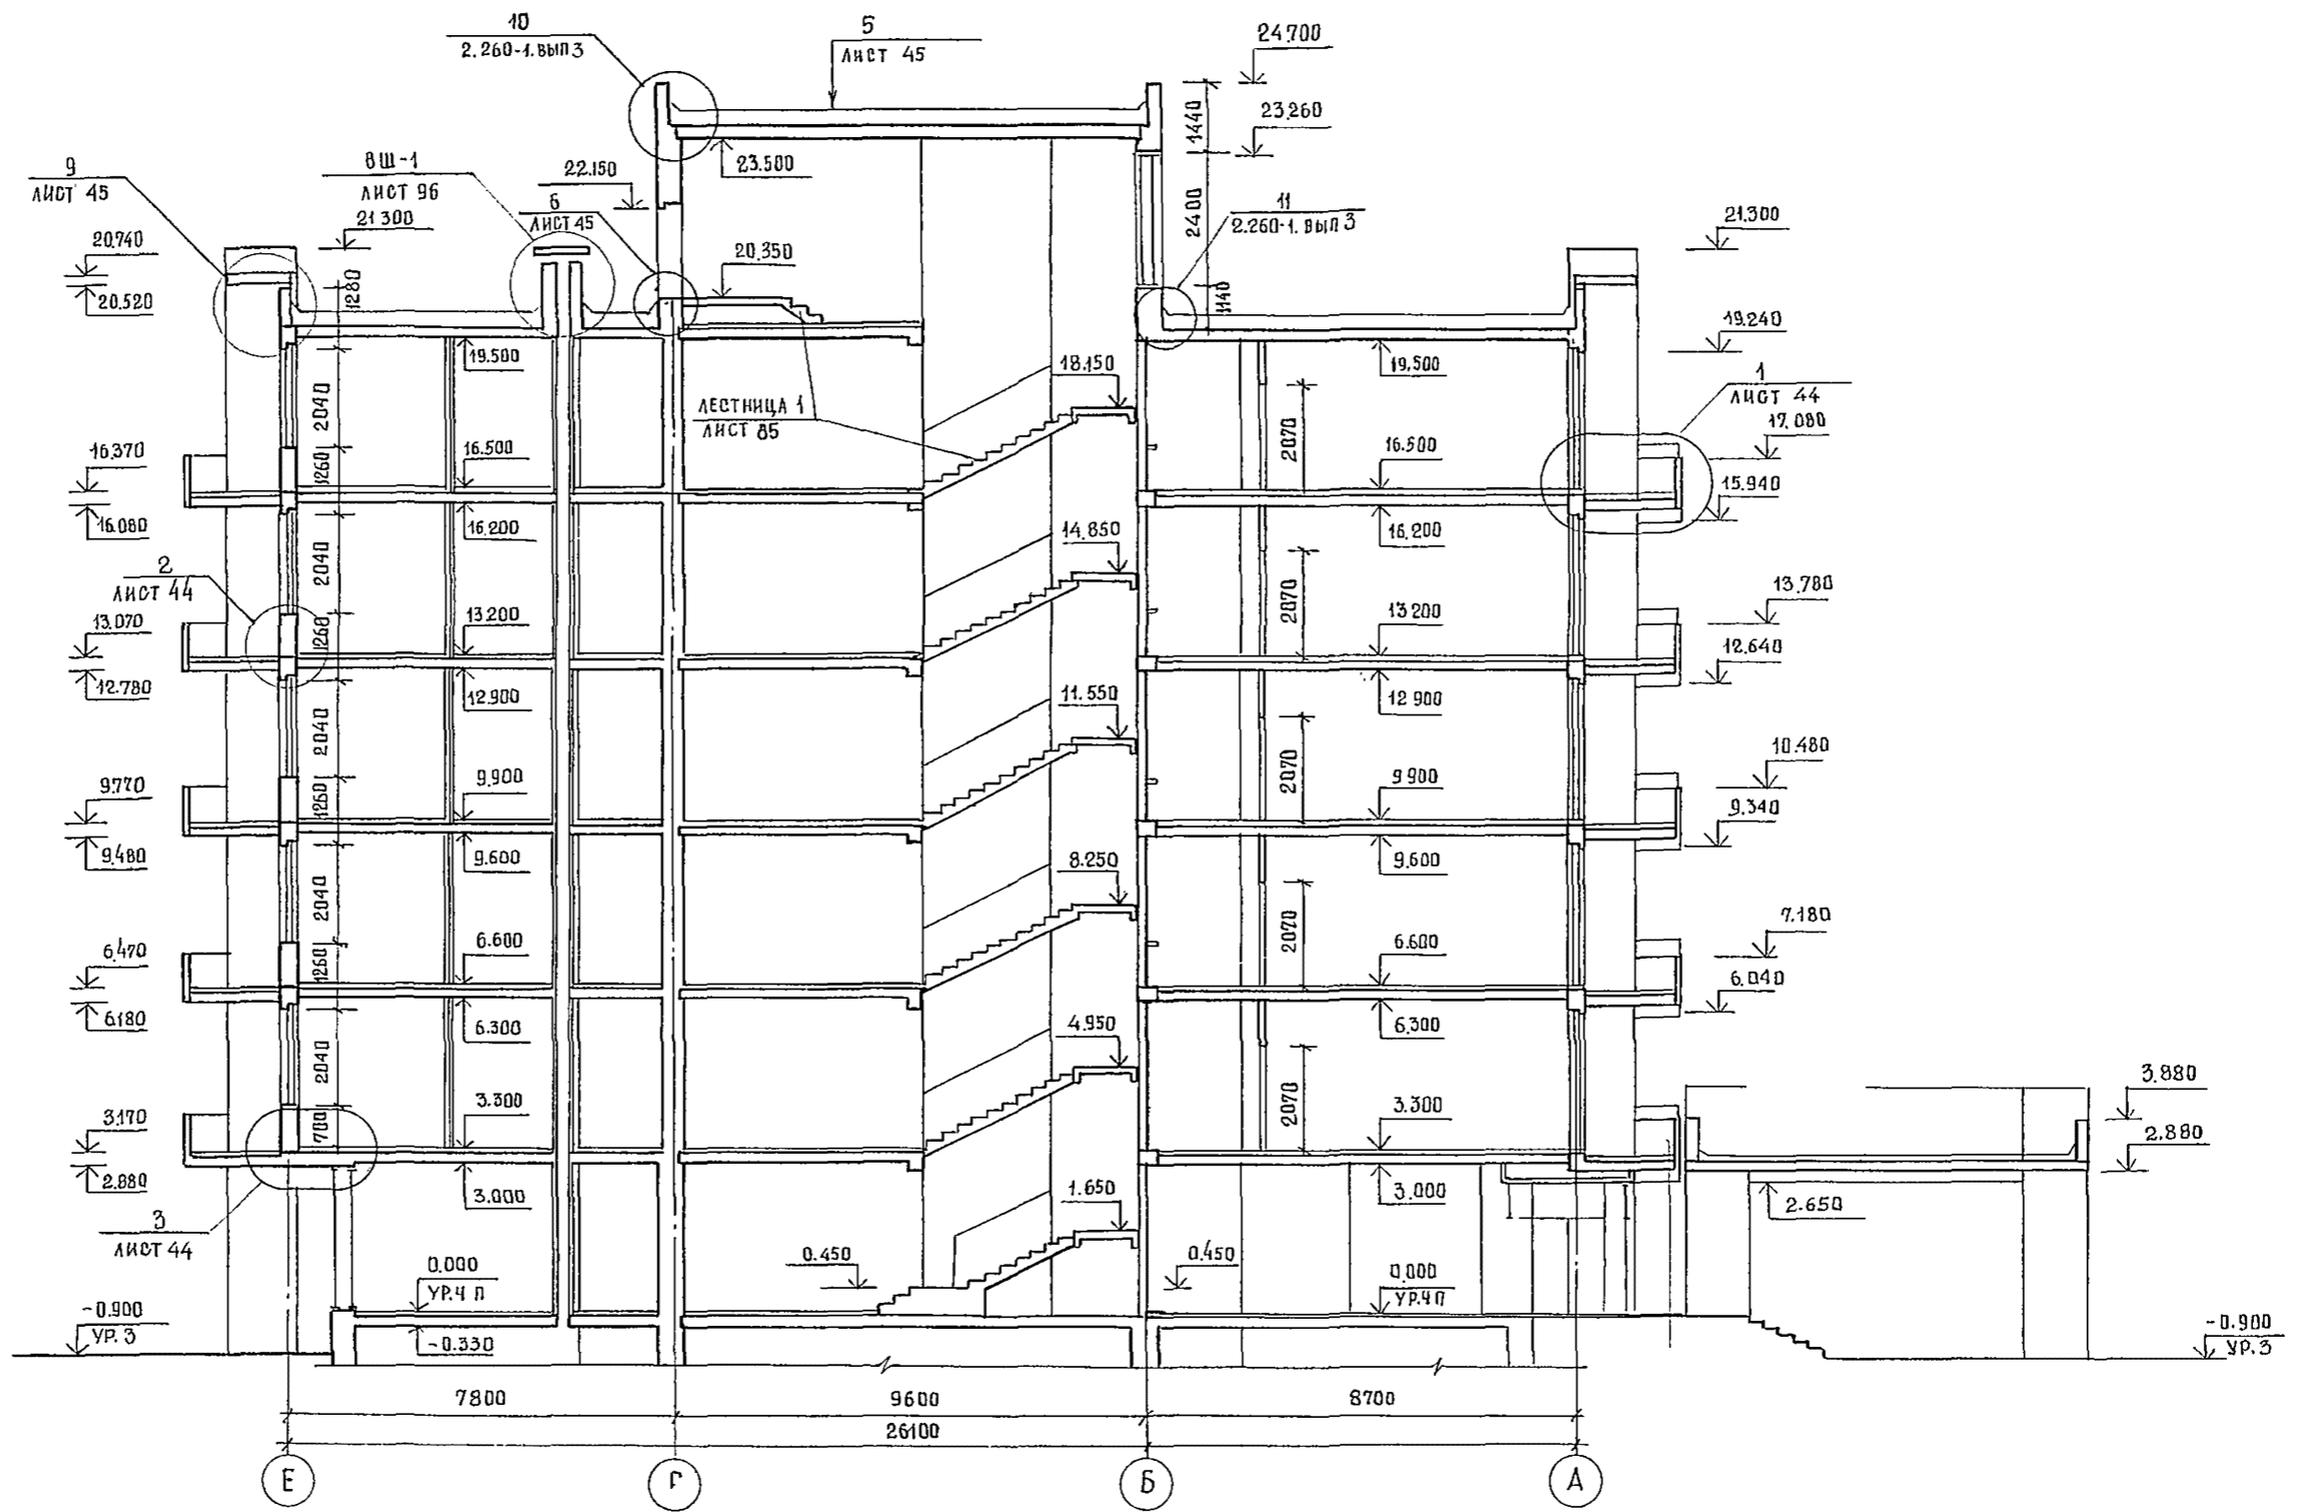


244-1-66.86 — А-3		
ПРОЕКТИРОВАЛА ЛИСТ АП-6	ЧЕРНОВ ОРУА	<i>[Signature]</i>
ТАИЖ.ЛПМ	СОБЕННИКОВ	<i>[Signature]</i>
ГЛП	БЕЛЬМАН	<i>[Signature]</i>
РУКТ.АРХ.	КУДРЯВЦЕВА	<i>[Signature]</i>
РАЗРАБ	ПЕХТЕР	<i>[Signature]</i>
ИНВ.№	КОНТР	НОВИКОВА
СПАЛЬНЫЙ КОРПУС НА 250 МЕСТ ДЛЯ САНАТОРИЕВ /СТЕНЫ КИРПИЧНЫЕ /		СТАДИЯ ЛИСТ ЛИСТОВ Р 29
РАЗРЕЗ 2-2		ЦНИИЭП КУРОРТНО-ТУРИСТСКИХ ЗДАНИЙ И КОМПЛЕКСОВ

ФАСАД 1-4

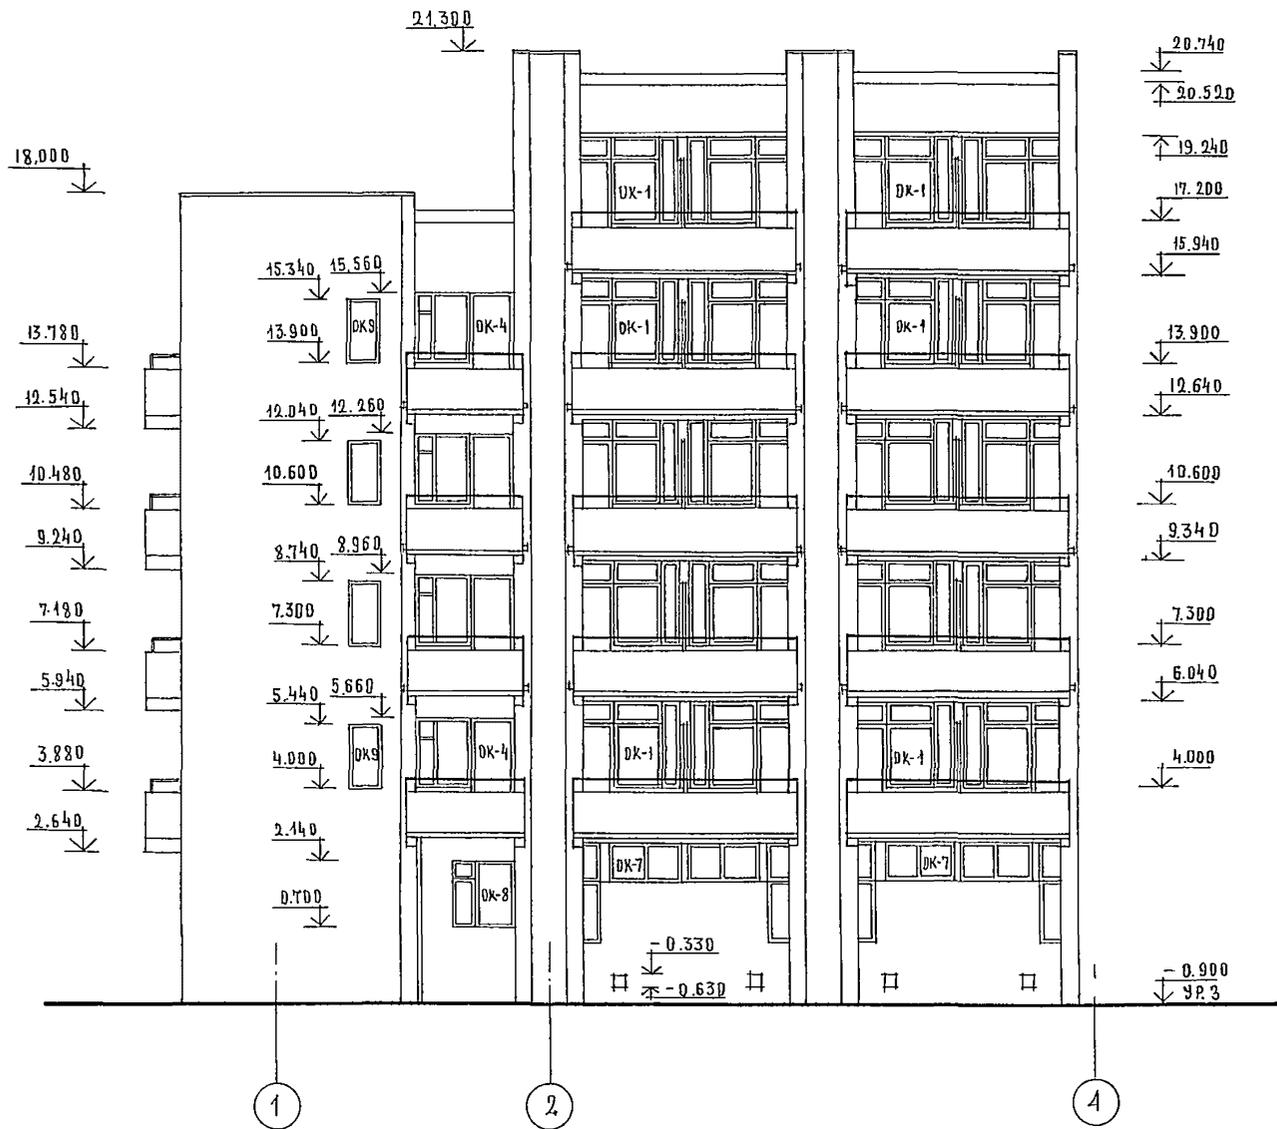


ФАСАД 11-9

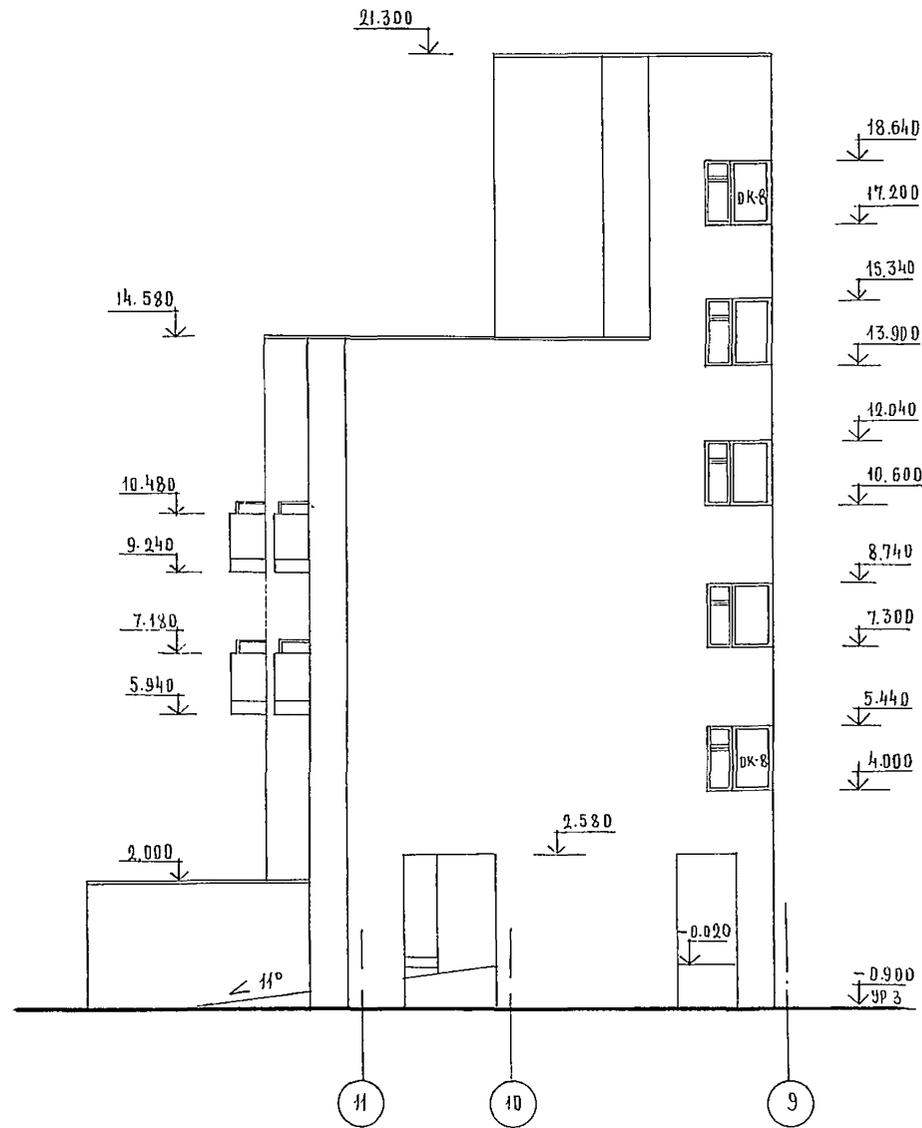

244-1-66.86 — ЛС 3


ПРИВЯЗАН		НАЧ. АРМБ. ДРЗУЛ	ГЛАВ. М. СОБЕННИКОВ	СПАЛЬНЫЙ КОРПУС НА 250 МЕСТ ДЛЯ САНАТОРИЕВ / СТЕНЫ КИРПИЧНЫЕ /	СТАНЦИЯ	ЛИСТ	ЛИСТОВ
		ГЛАВ. БЕЛЬМАН	ГИП. КУДРЯВЦЕВА	ФАСАД 1-4	Р	31	
		РУК. ГИП. ПЕХТЕР	РАЗРАБ. ПОЛЕЖАЕВА	ФАСАД 11-9	ЦНИИЭП КУРОРТНО-ТУРИСТИЧЕСКИХ ЗДАНИЙ И КОМПЛЕКСОВ		
		И. КОЭТР. НОВИКОВА					

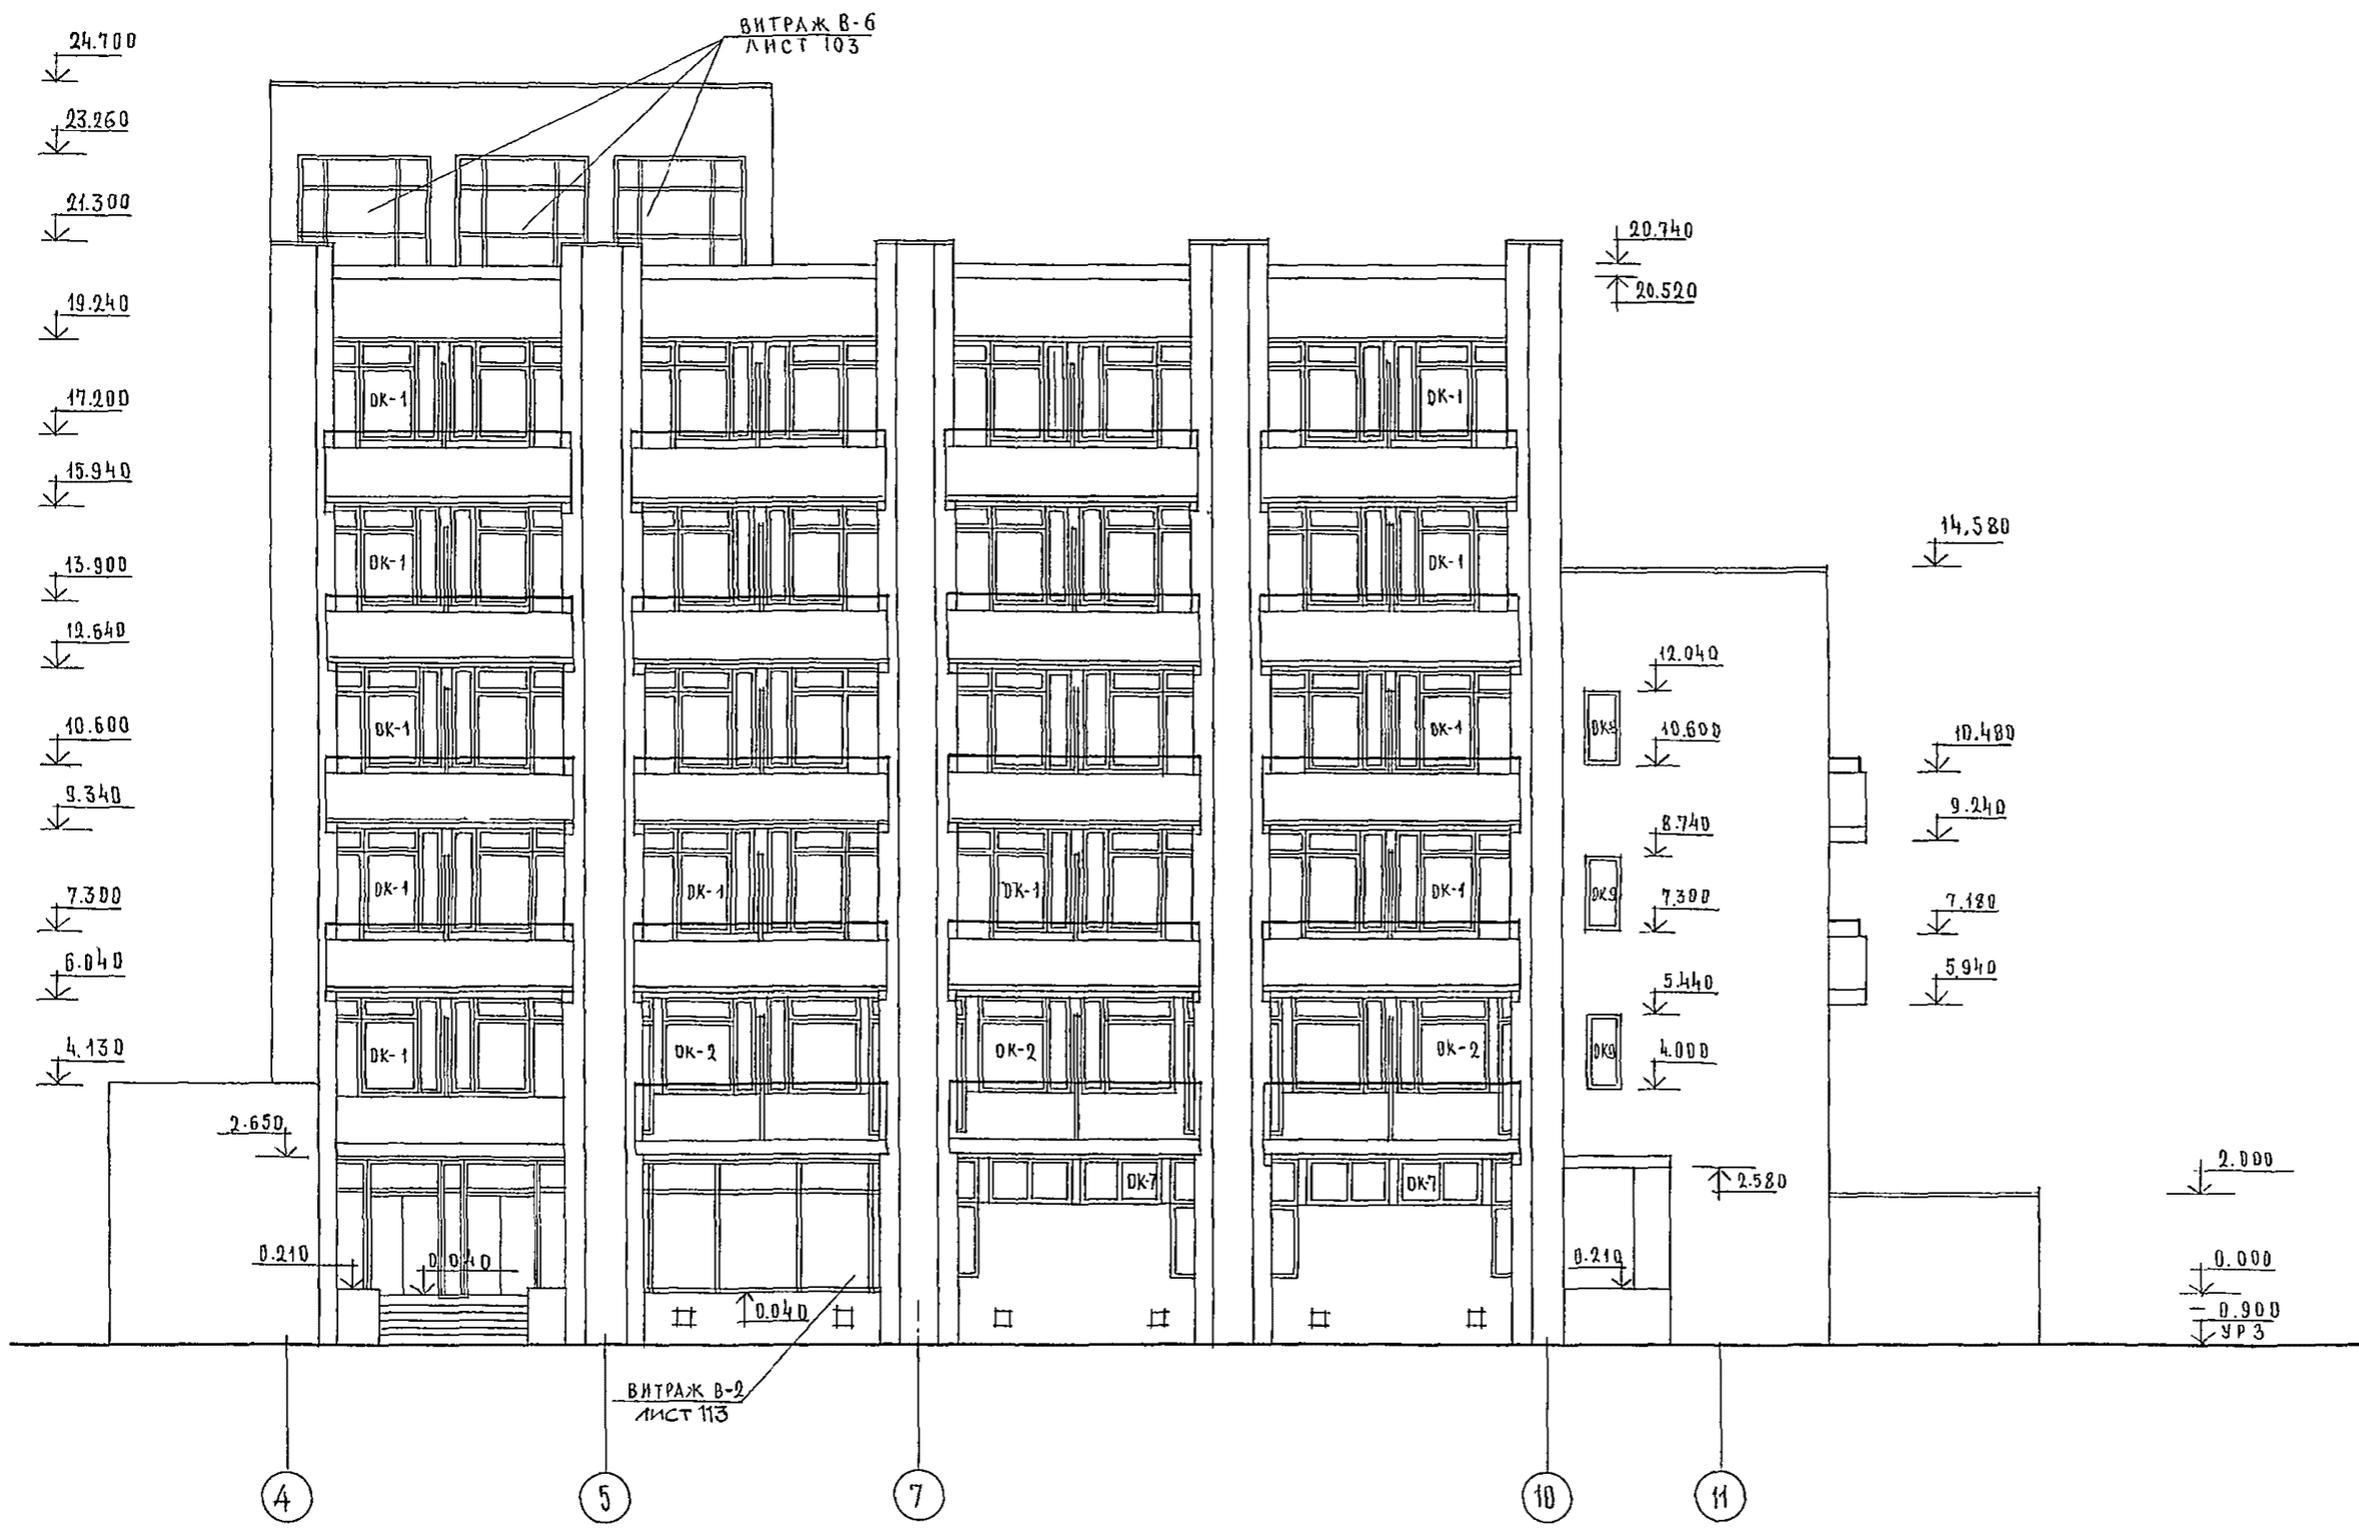

- 1. ВЕДОМОСТЬ ОТДЕЛКИ ФАСАДОВ СМ. ЛИСТ 5
- 2. МАРКИРОВКУ ОГРАЖДЕНИЙ ЛОДЖИЙ И РАЗДЕЛИТЕЛЬНЫХ ЭКРАНОВ СМ. ЛИСТ 38,39
- 3. СХЕМА ЗАПОЛНЕНИЯ ОКОННЫХ ПРОЕМОВ СМ. ЛИСТ 20

244-1-66.86 — АС 3					
ПРИВЯЗАН	НАЧ. АПМБ	ОРЗУЛ		СПАЛЬНИЙ КОРПУС НА 250 МЕСТ	СТАДИЯ
	ГЛАВ. ИНЖ. М.	СОБЕННИКОВ		ДЛЯ САНАТОРИЕВ	ЛИСТ
	ГЛАВ. БИЛЬМАН			(СТЕНЫ КИРПИЧНЫЕ /	ЛИСТОВ
	ГНП	КАДРЯВЦЕВ			32
	РУК. РАХ.	ПЕХТЕР		ФАСАД 4-11	
	РАЗРАБОТ.	ПОЛЕЖАЕВА			
ИВ. Л.	И КОНТ.	НОВИКОВА			


ЦНИИЭП
КУРОРТНО-ТУРИСТСКИХ
ЗАДАНИЙ И КОМПЛЕКСОВ

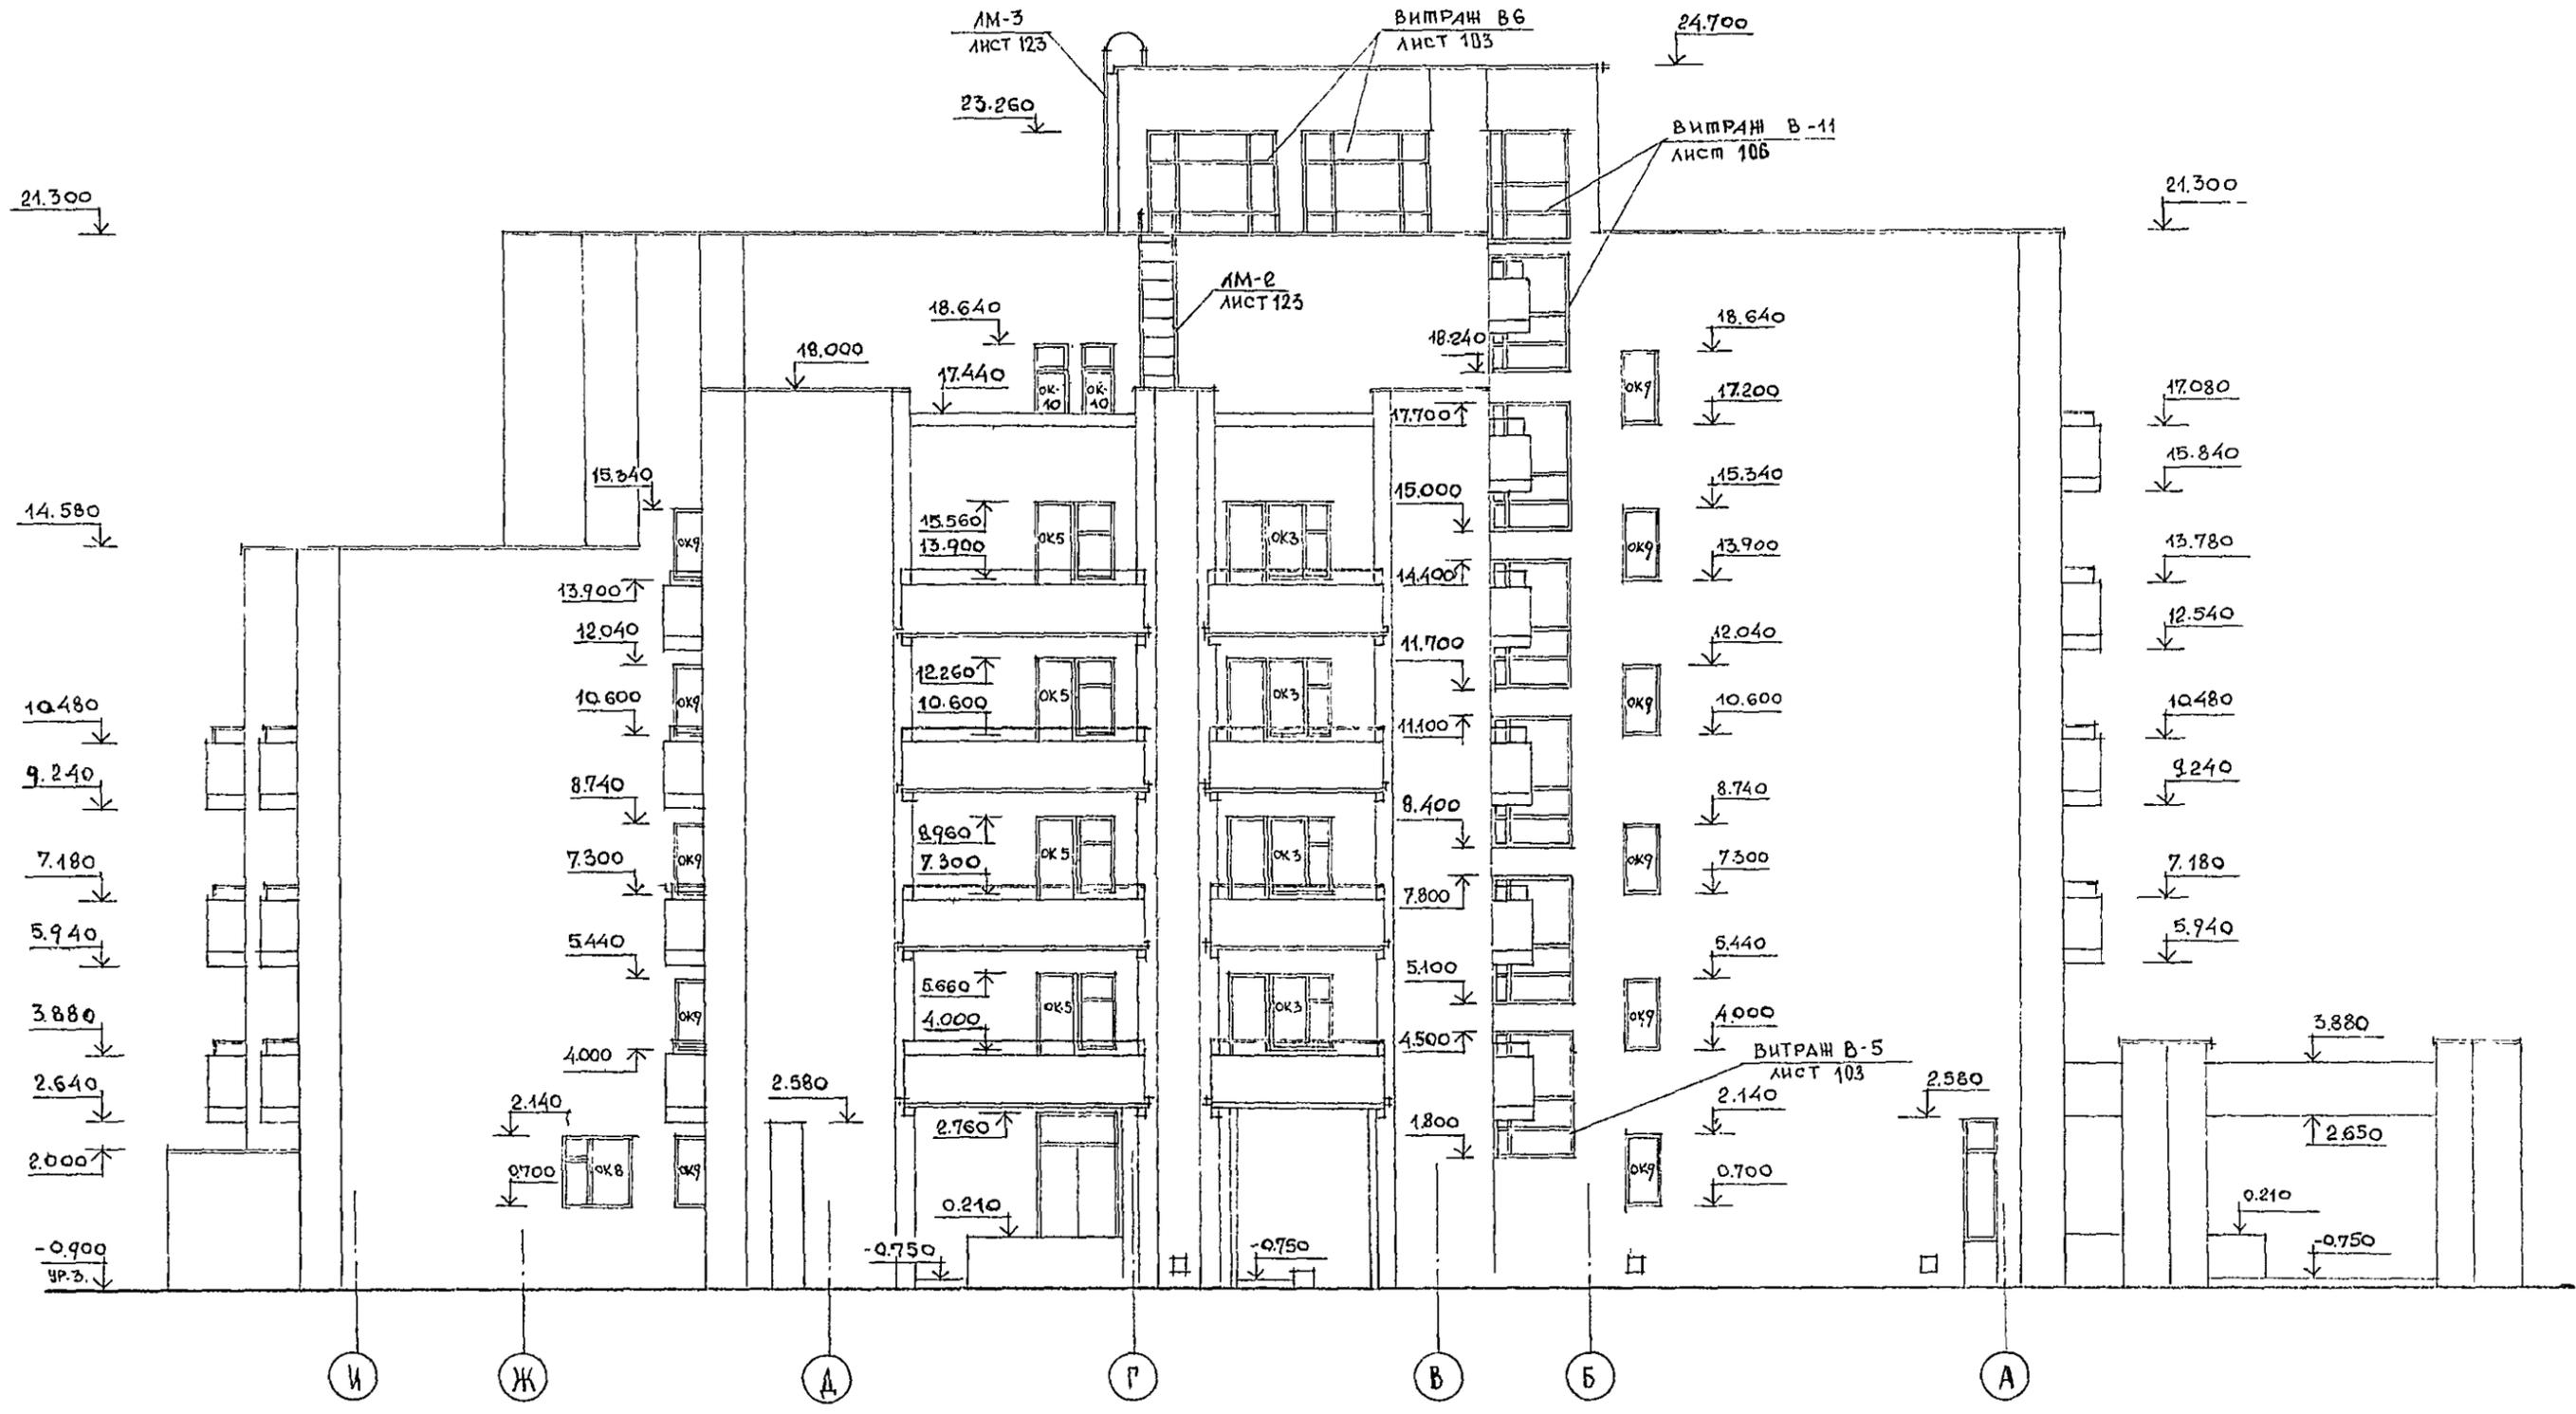

АЛОДУМ Ш

ИНЖЕНЕРИ И РЕДАКТИ


ПРОЕКТИРОВАНИЕ И РЕДАКТИРОВАНИЕ

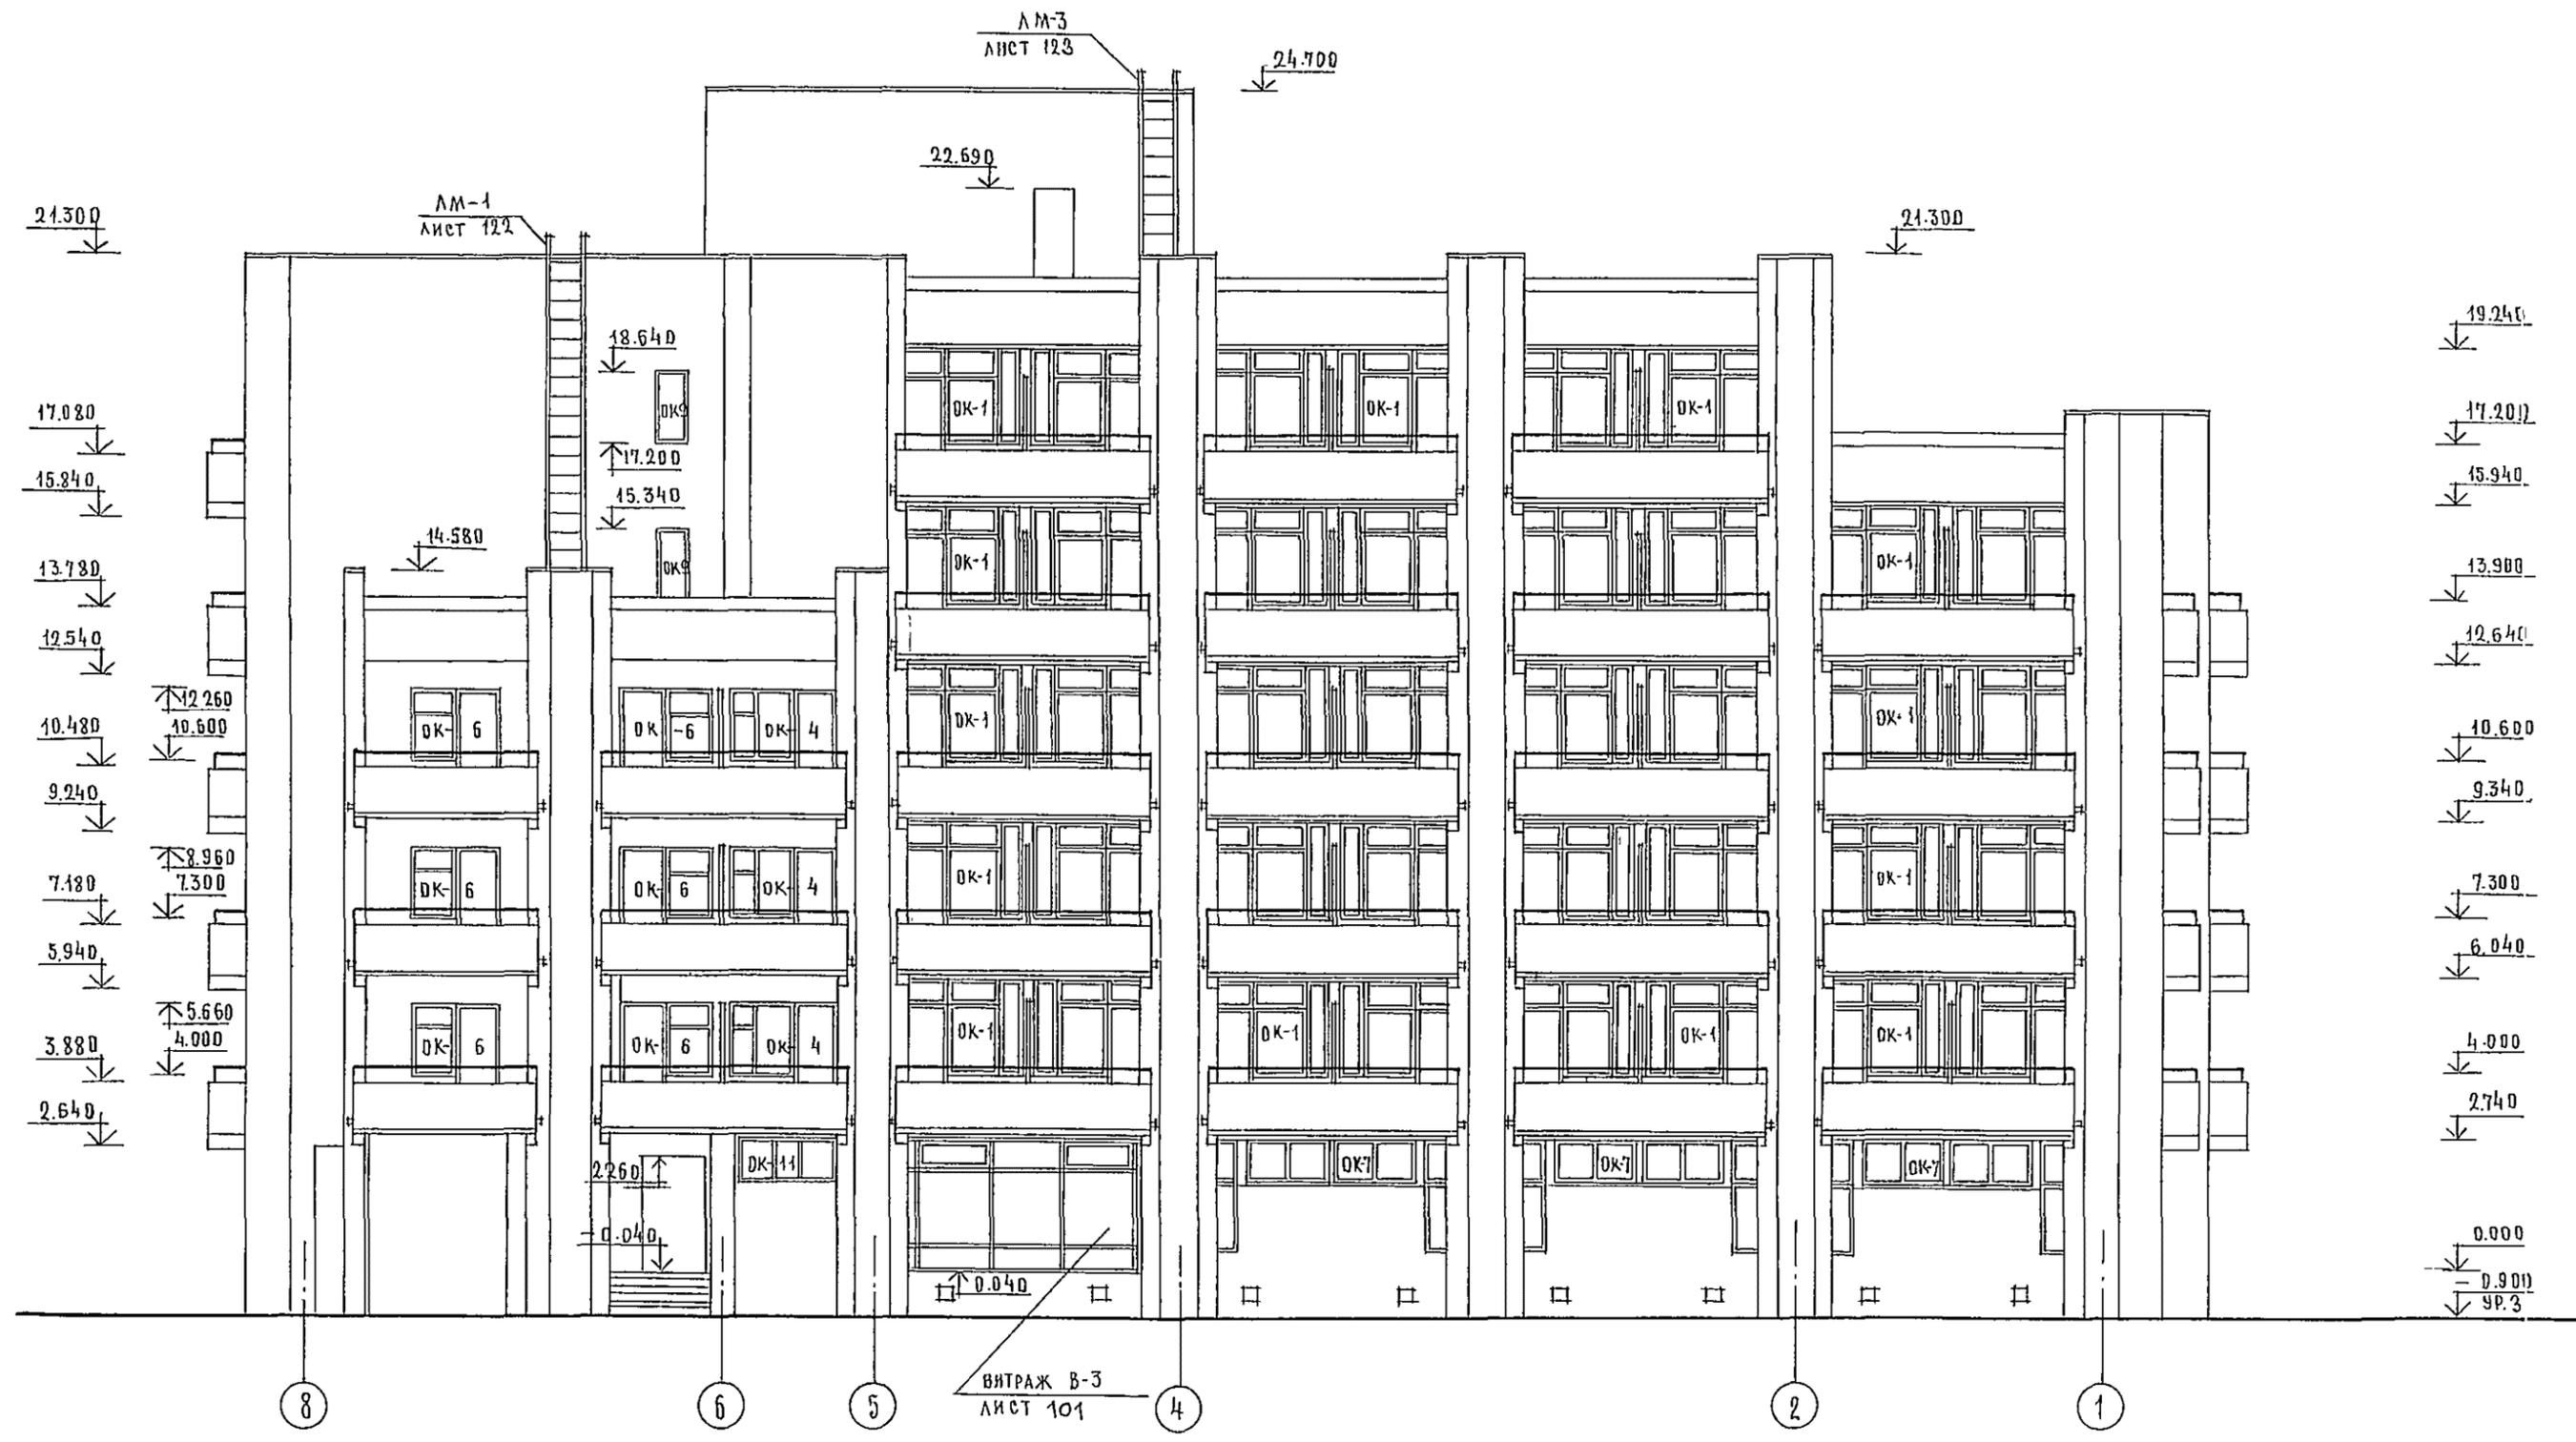


244-1-66.86 — АСЗ

НАУЧ. РАБ.	ОРЗУЛ				
ИНЖ. РАБ.	МОСОВЕННИКОВ				
РАБ.	БЕЛЬМАН				
ГИП	КУДРЯВЦЕВА				
РУК. РАБ.	ПЕХТЕР				
РАЗРАБ.	ПОДЖАЕВА				
И. КОНТР.	НОВИКОВА				
ПРИВЯЗАН					
ИН В №					
			СТАЛЬНЫЙ КОРПУС НА 250 МЕСТ ДЛЯ САНАТОРИЕ В /СТЕНЫ КИРПИЧНЫЕ /	СТАДИЯ	ЛИСТ
			Ф А С А Д, 8-1	Р	35
				ЦНИИЭП	
				Курорт 10-туристских зданий и комплексов	

ФРАГМЕНТ 1

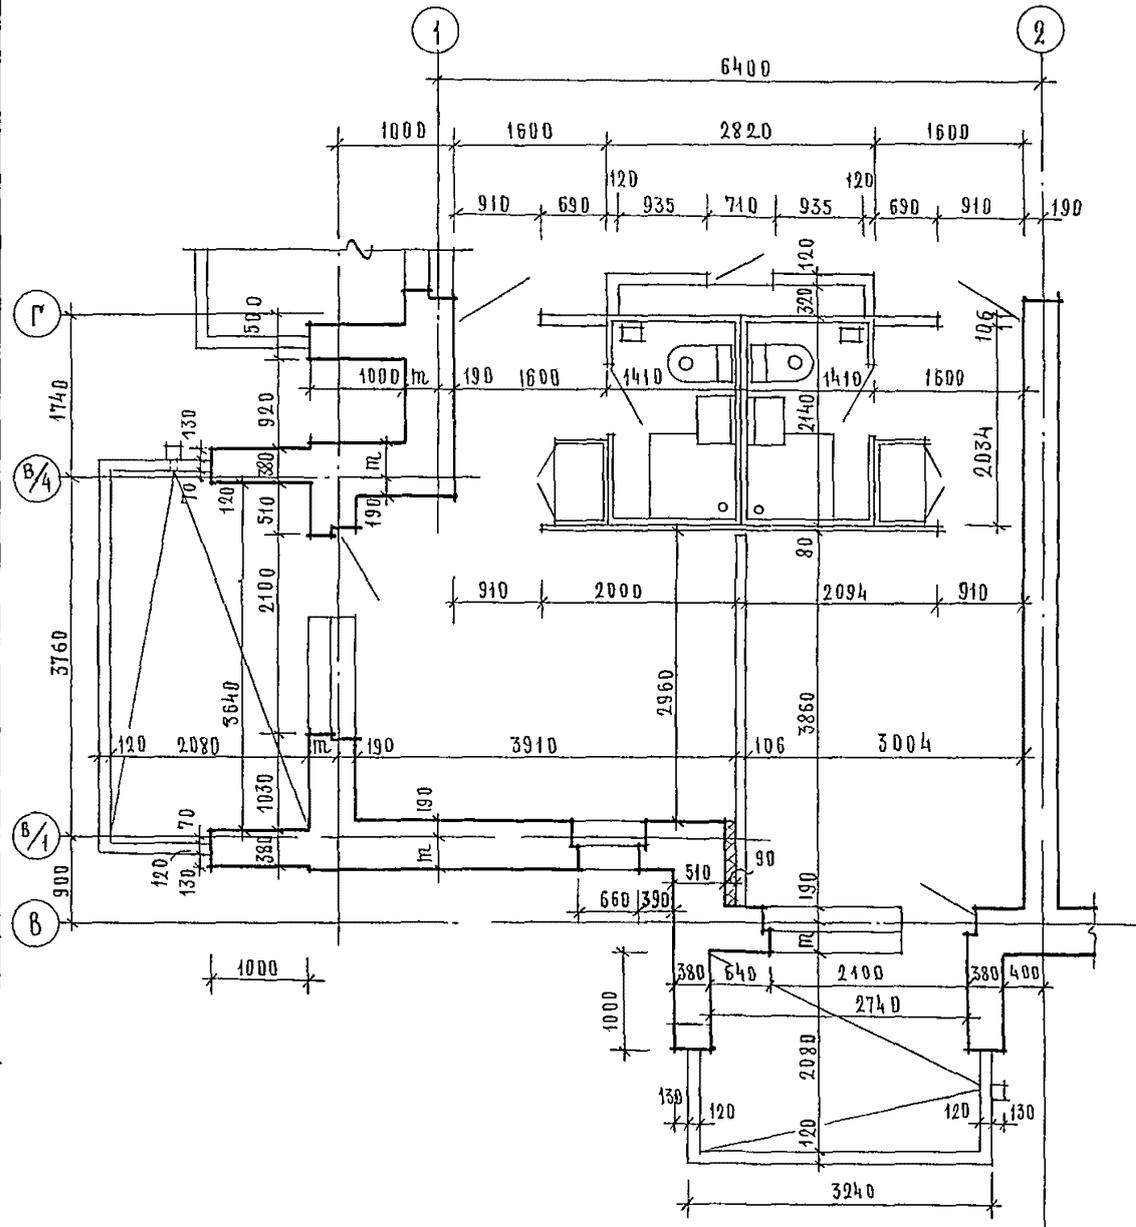


ФРАГМЕНТ 2

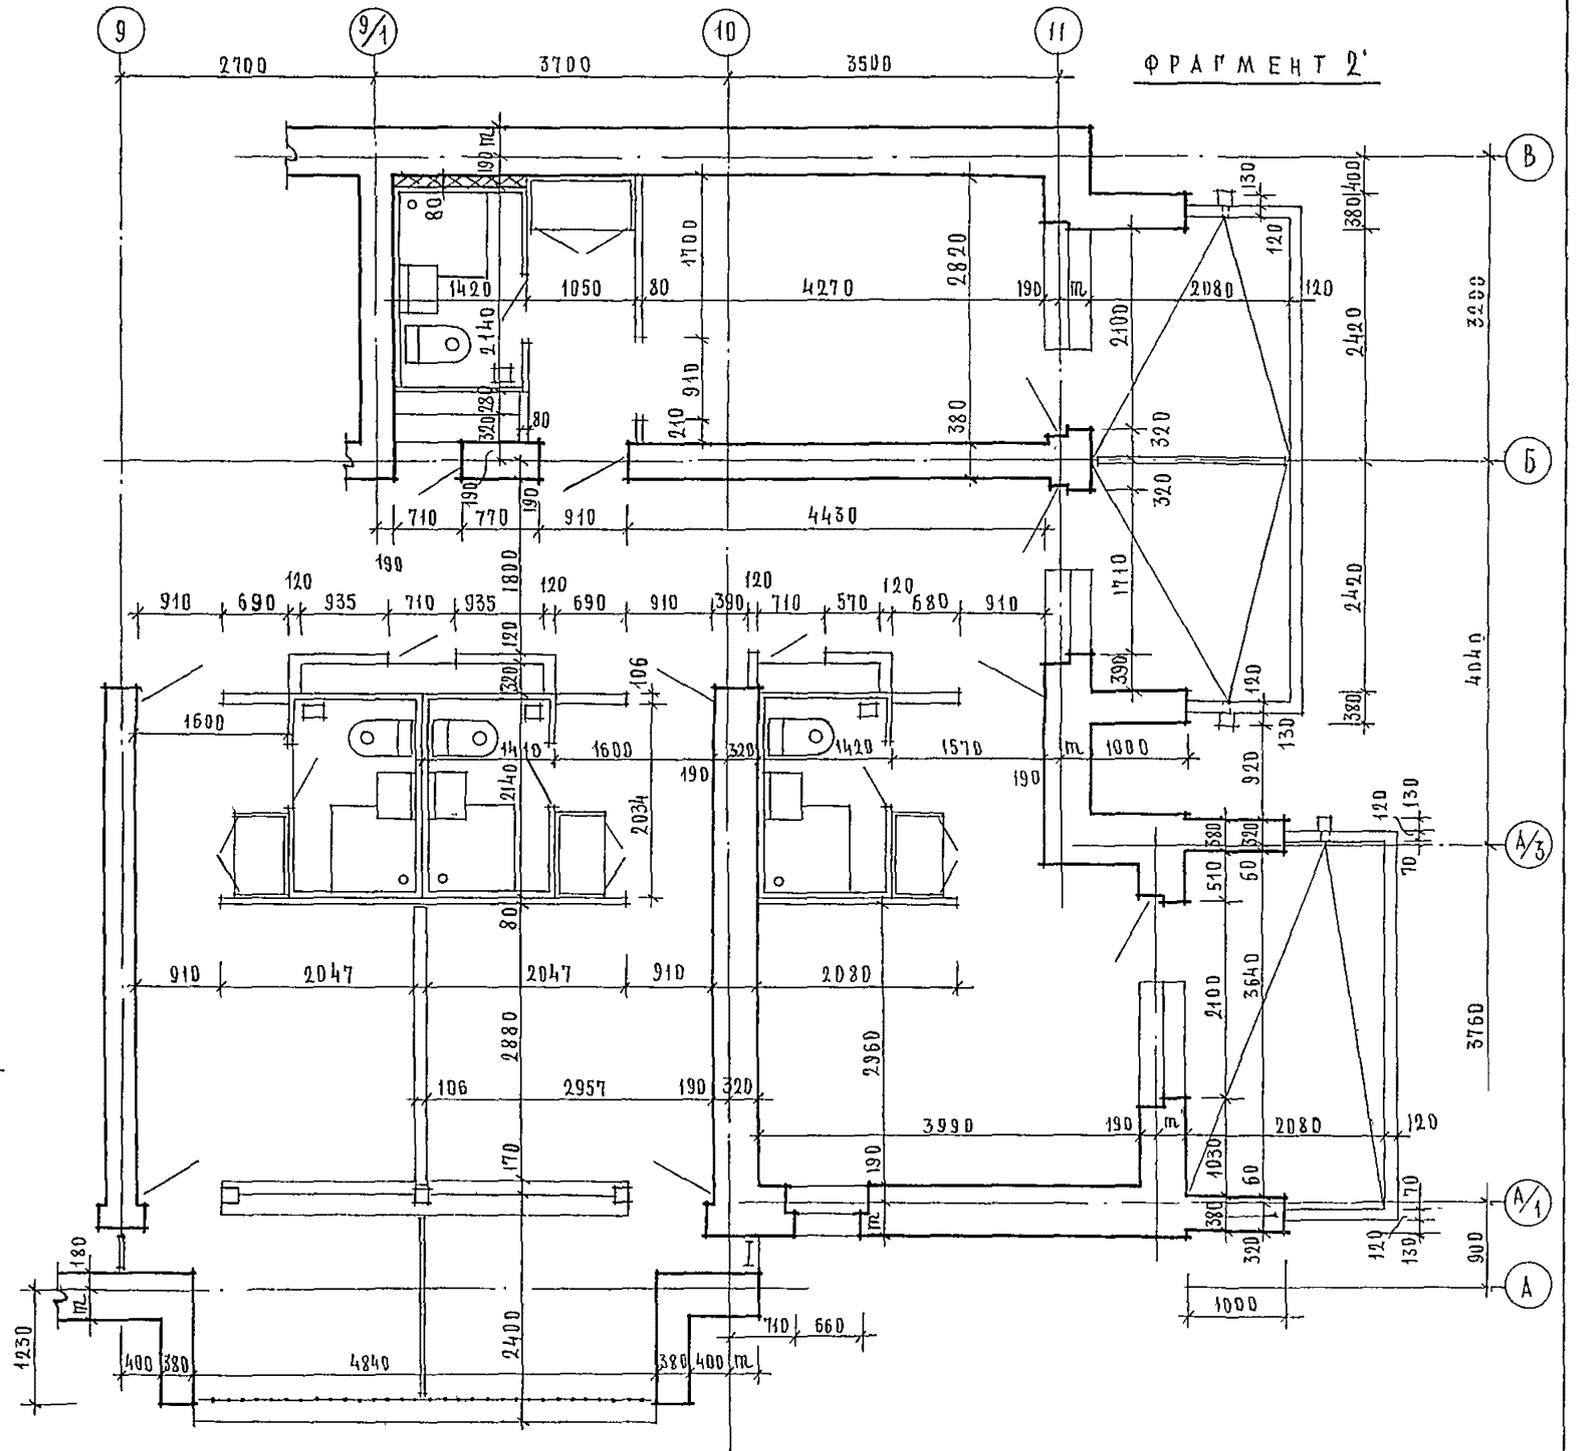


244-1-66.86 - АС3

ПРИВЯЗАН	НАЧ. АДМБ	ОРЗУА		СПАЛЬНЫЙ КОРПУС НА 250 МЕСТ ДЛЯ САНАТОРИЕВ / СТЕНЫ КИРПИЧНЫЕ /	СТАНЦИЯ	ЛИСТ	ЛИСТОВ
	ГЛАВ. АРХ. ПР.	БЕЛДМАН			Р	36	
ИНВ. №	ГЛАВ. АРХ. ПР.	КУЛЯВЦЕВА		ФРАГМЕНТЫ 1; 2	ЦНИИЭП КУРОРТНО-ТУРИСТИЧЕСКИХ ЗДАНИЙ И КОМПЛЕКСОВ		
	РАЗРАБ.	БОРДЫБЕВА					
	И. КОНТР.	ЮВИКОВА					

ФРАГМЕНТ 3

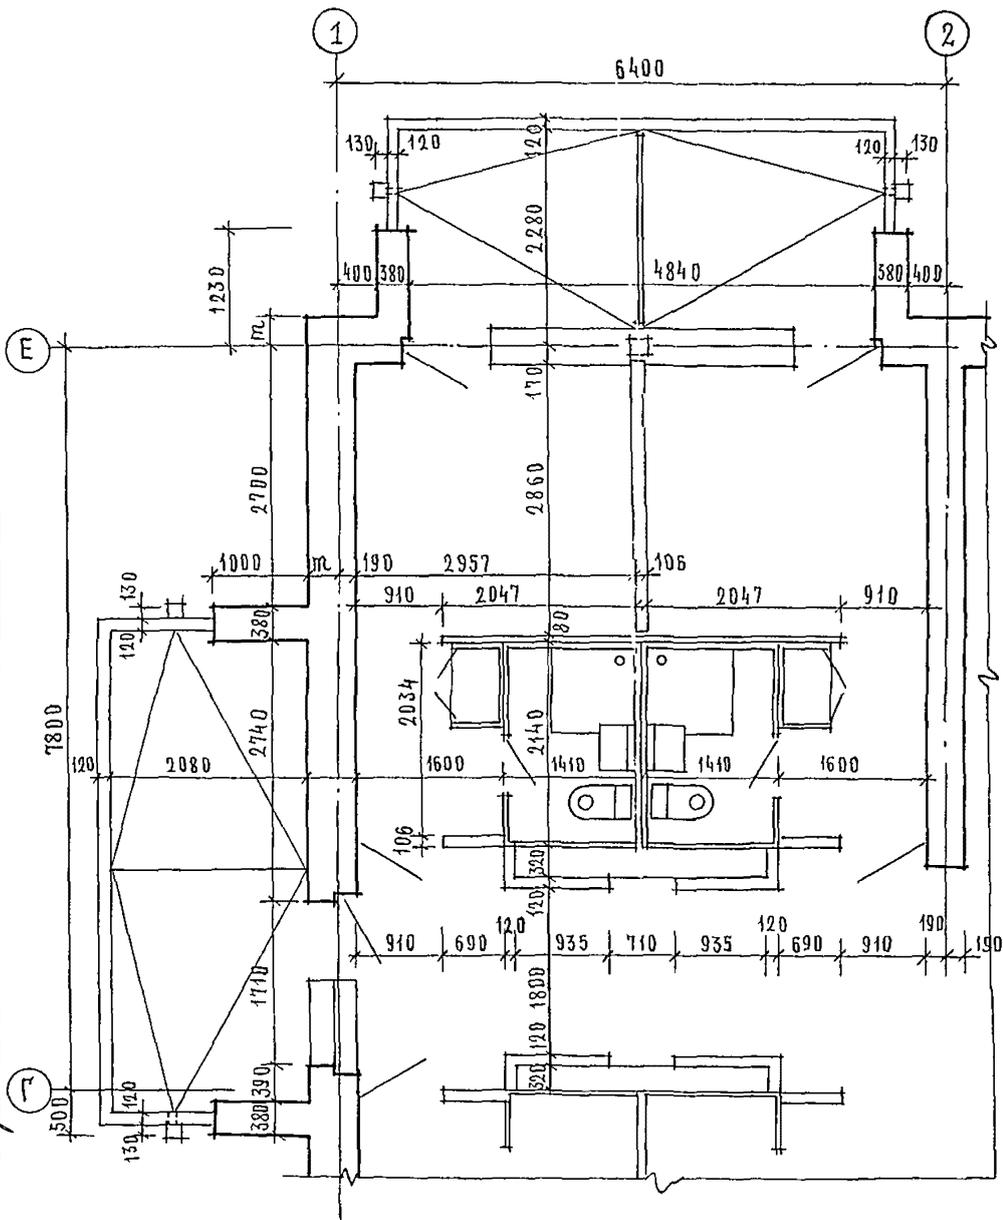

ФРАГМЕНТ 4

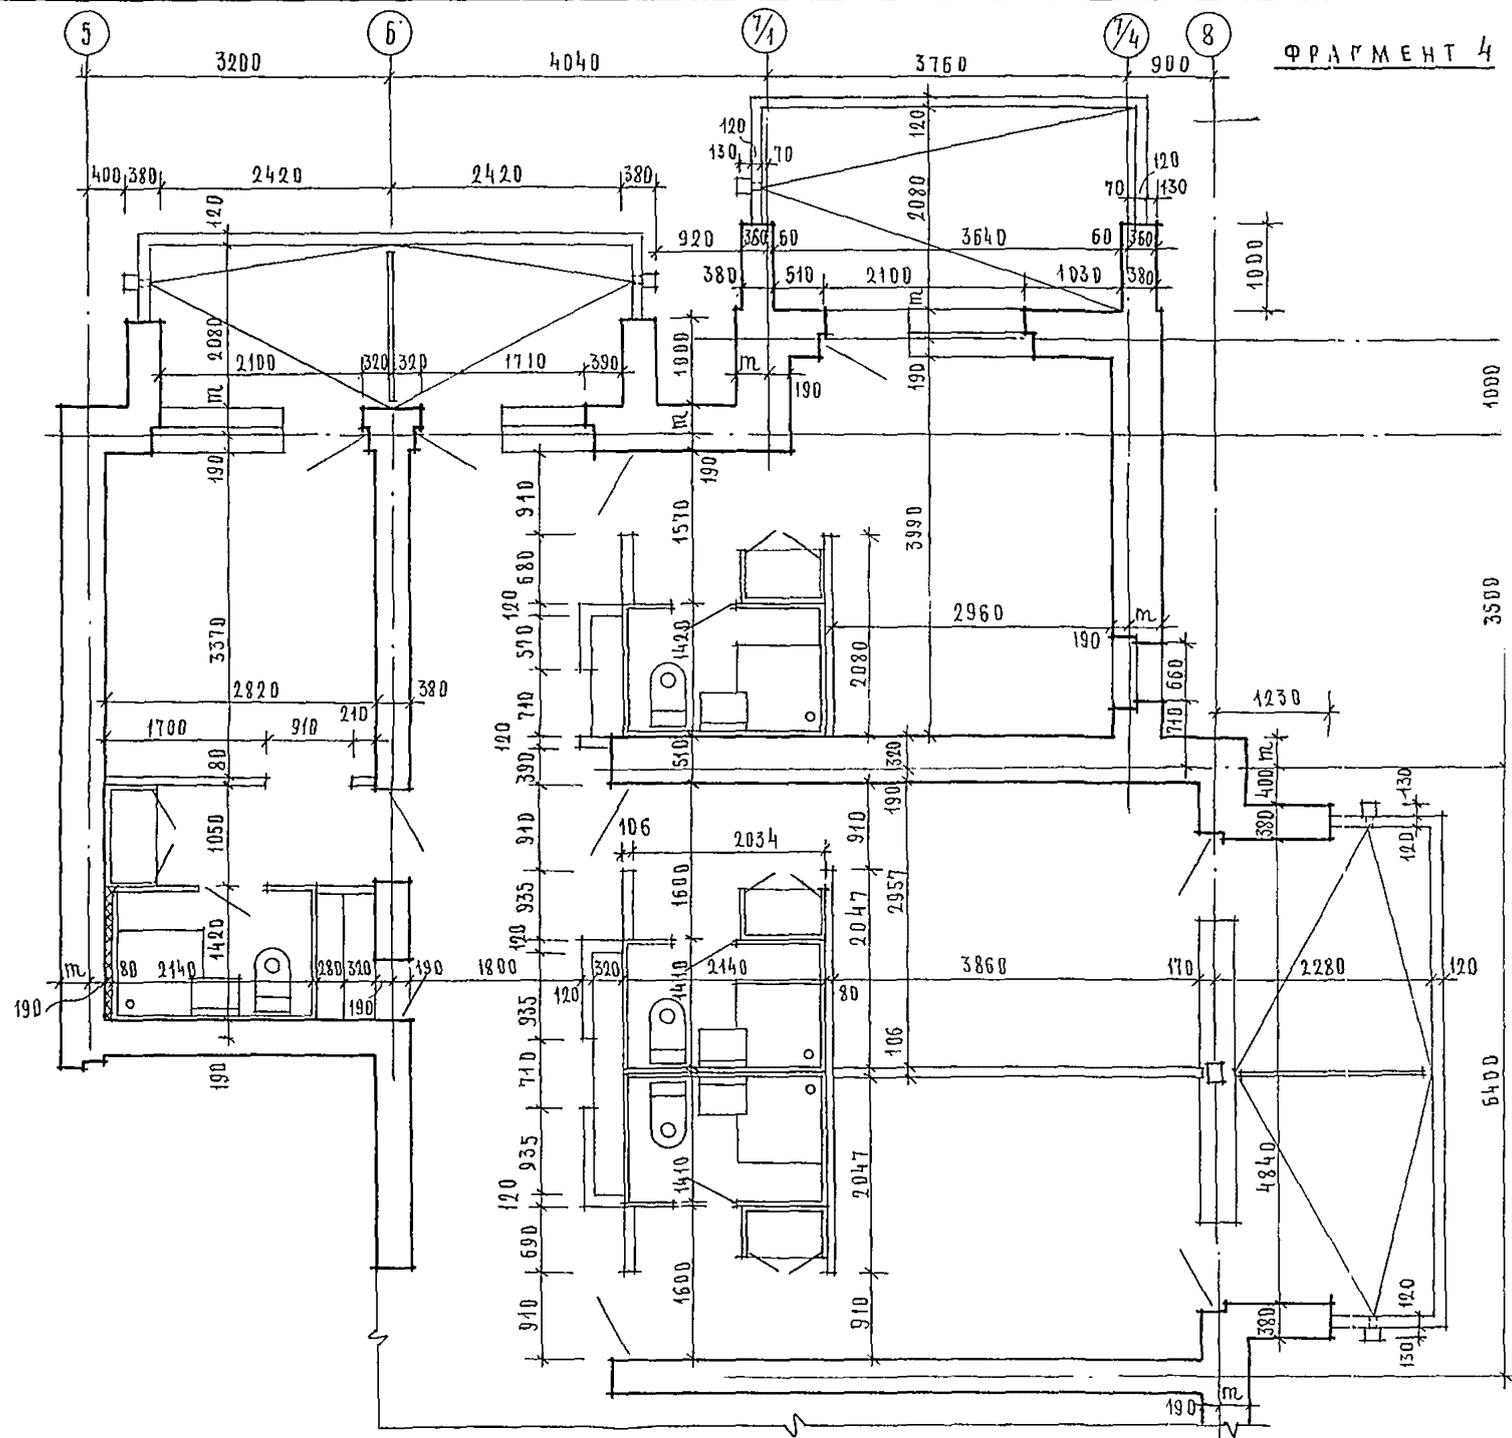

ІНВ. АР. ПОДА	ПОДПИСЬ І ДАТА	ВЗАМ. ІНВ. АР.
ІНЖЕНЕР Д. В. БАЙДА		
ІНЖЕНЕР Б. К. БЕЛІМАН		
ІНЖЕНЕР Э. Д. ІЗМЕБКО		

СОГЛАСОВАНО

244-1-66.86 - А

НАЧ. АДМ. ОРГАНУ	ОБЗРА		
ГЛАВ. АРХ. СОБЕННИКОВ			
ГЛАВ. АРХ. БЕЛІМАН			
ГЛАВ. АРХ. КУДРЯВЦЕВА			
РУК. ГРАФ. ПЕХТЕР			
РАЗРАБ. ВОРОБЬЕВА			
ІН. КОНТР. ПОВНИКОВА			

СПАЛЬНИЙ КОРПУС НА 250 МЕСТ ДЛЯ САНАТОРИЕВ / СТЕНЫ КИРПИЧНЫЕ /	СТАДИЯ	ЛИСТ
	Р	37

ЦНИИЭ
КУРОРТНО-ТУРИС
ЗАДАНИИ И КОМП.

СХЕМА РАСПОЛОЖЕНИЯ САНТЕХКАБИН, ЭЛЕМЕНТОВ ОГРАЖДЕНИЯ ЛОДЖИИ И ВОЗДУХОВОДОВ НА 2 ЭТАЖЕ





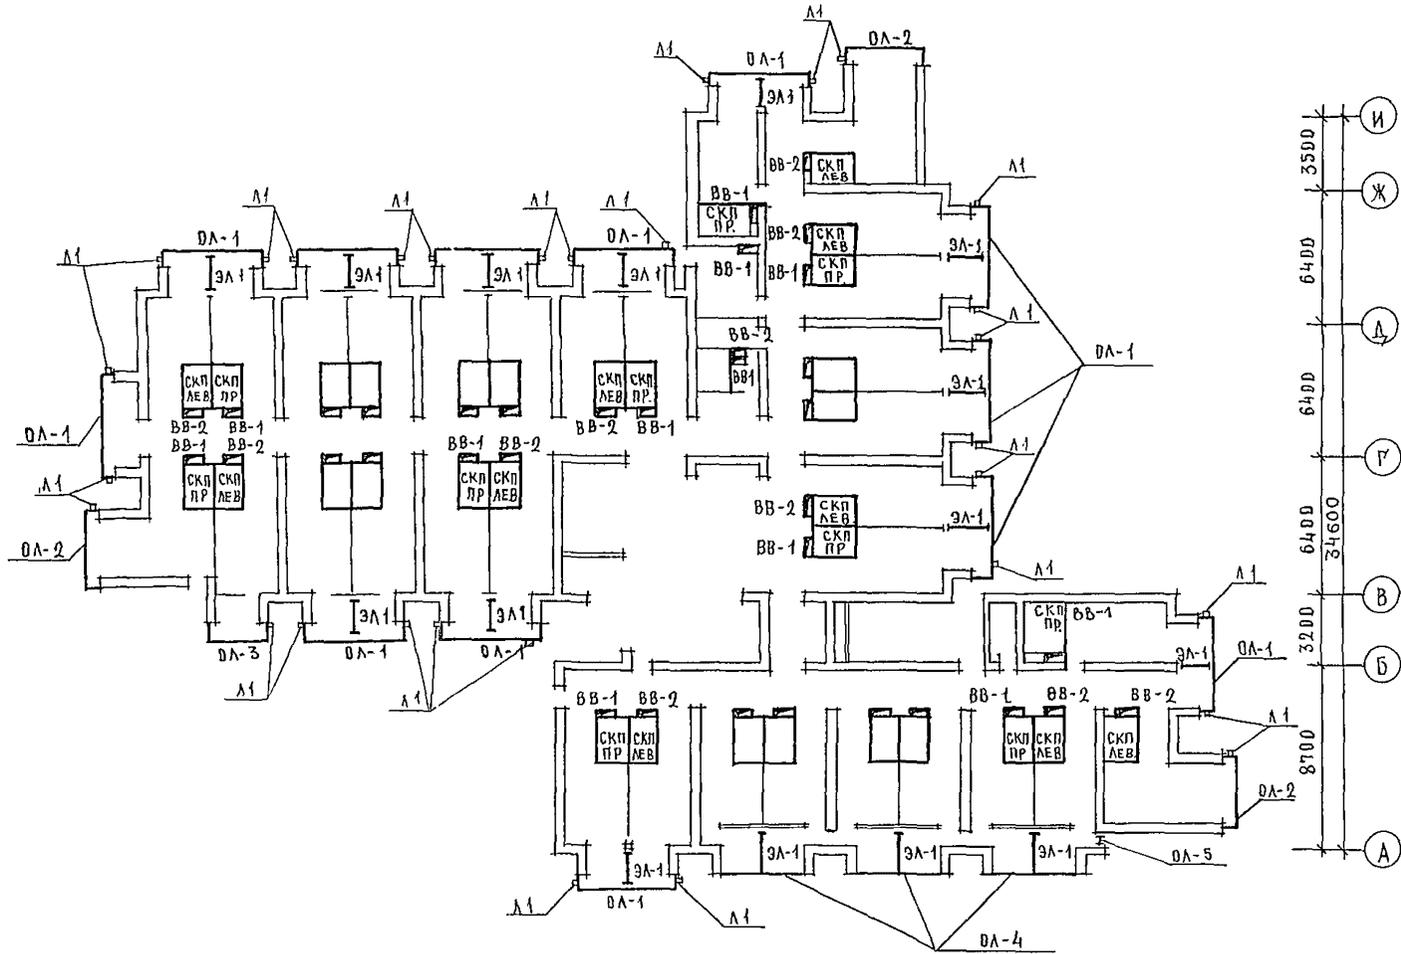


СХЕМА РАСПОЛОЖЕНИЯ САНТЕХКАБИН И ВОЗДУХОВОДОВ НА 1 ЭТАЖЕ

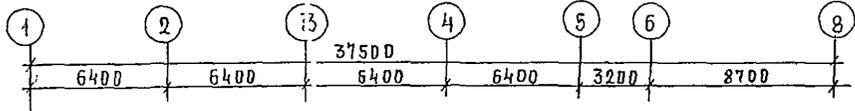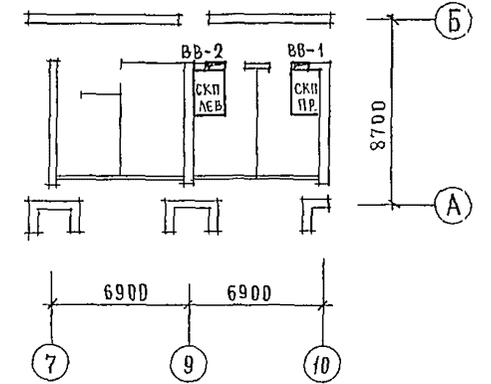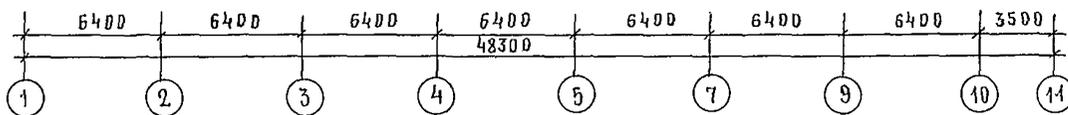

ФРАГМЕНТ СХЕМЫ РАСПОЛОЖЕНИЯ САНТЕХКАБИН, ЭЛЕМЕНТОВ ОГРАЖДЕНИЯ ЛОДЖИИ И ВОЗДУХОВОДОВ НА 3 И 4 ЭТАЖЕ. ОСТАЛЬНЫЕ - СМ СХЕМУ РАСПОЛОЖЕНИЯ САНТЕХКАБИН, ЭЛЕМЕНТОВ ОГРАЖДЕНИЯ ЛОДЖИИ И ВОЗДУХОВОДОВ НА 2 ЭТАЖЕ

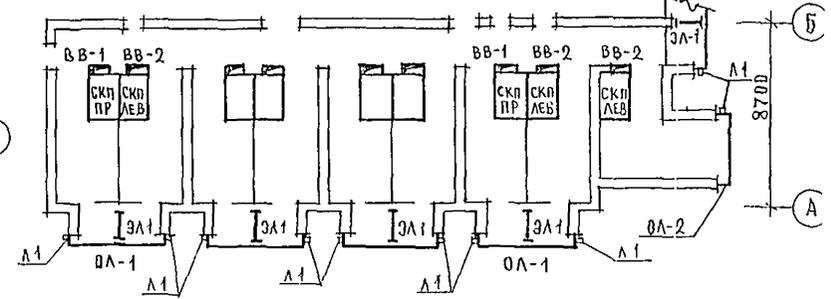


СПЕЦИФИКАЦИЮ САНТЕХКАБИН, ВОЗДУХОВОДОВ, ЭЛЕМЕНТОВ ЛОДЖИИ СМ. ЛИСТ 39


		244-1-66.86-АС3	
НАЧ. ПИМ	ОРЗУЛ		
РА И НК И	СОВЕННИКОВ	<i>Иванов</i>	СПАЛЬНЫЙ КОРПУС НА 250 МЕСТ ДЛЯ САНАТОРИЕВ /СТЕНЫ КИРПИЧНЫЕ/
РА И	БЕЛЬМАН	<i>Бельман</i>	СТАДИЯ ЛИСТ ЛИС
ГИП	КУДРЯВЦЕВА	<i>Кудрявцева</i>	38
РСК ПРАК	ПЕХТЕР	<i>Пехтер</i>	СХЕМА РАСПОЛОЖЕНИЯ САНТЕХКАБИН, ЭЛЕМЕНТОВ ЛОДЖИИ, ВОЗДУХОВОДОВ
РАЗРАБ	ПОЛЕЖАЕВА	<i>Полежаева</i>	
И НКОНТ	НОВИКОВА	<i>Новикова</i>	ЦНИИЭП КИРПИЧНО-ТУРИСТИЧЕСКИХ ЗДАНИЙ И КОМПЛЕКСОВ

АЛБОМ 17
 ТИПОВОЙ ПРОЕКТ
 ИНЖЕНЕР И.В. РАДОВ
 ИНЖЕНЕР В.К. РАВЯКИН
 ИНЖЕНЕР Э.Д. БИЧЕРКО
 ИВ.А. ПОДЛ. ПОДАРИСЬ И ДАТА ВЗАМ. ИНЖ. РАДОВ
 ИНЖЕНЕР В.К. РАВЯКИН
 ИНЖЕНЕР Э.Д. БИЧЕРКО

Схемы расположения сантехкабин, элементов ограждения лоджий и воздухопроводов на 5 этаже

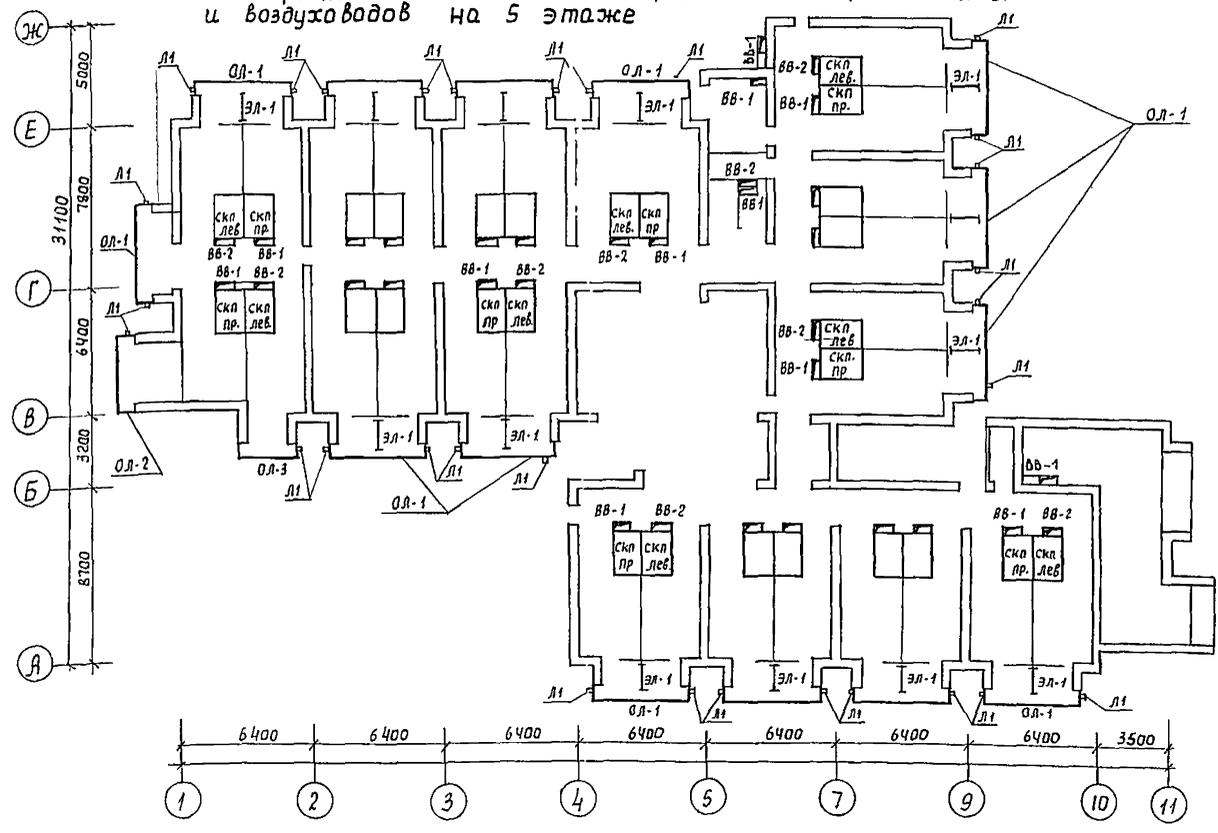

фрагмент схемы расположения сантехкабин, элементов ограждения, лоджий и воздухопроводов на 6 этаже
остальное - см. схему расположения сантехкабин, элементов ограждения, лоджий и воздухопроводов на 5 этаже.

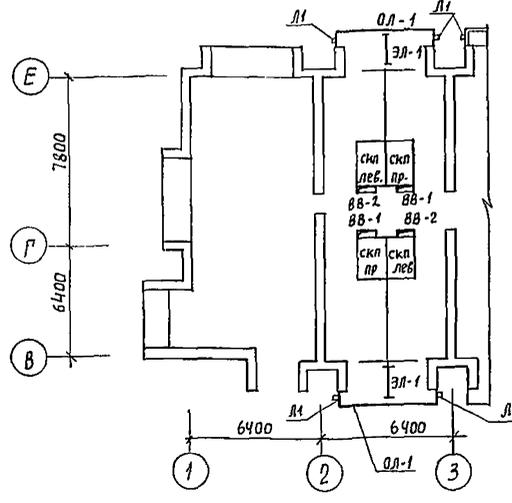

Спецификация сантехкабин, воздухопроводов, элементов лоджий.

Марка поз.	Обозначение	Наименование	Количество на этаж						Всего	масса, ед. кг	Примечания
			1эт.	2эт.	3эт.	4эт.	5эт.	6эт.			
Сантехкабины											
СКП пр-21-21	1.288-1	сантехкабина скп. пр	1	16	16	16	14	12	75	2525	
СКП лев-21-21	1.288-1	скп лев	1	16	16	16	14	12	75	2525	
Воздуховоды											
ВВ-1	244-1-66.86-АС 3 лист 42	воздуховод ВВ-1	1	18	18	18	16	14	85		
ВВ-2	244-1-66.86-АС 3 лист 42	ВВ-2	1	17	17	17	15	13	80		
Элементы лоджий											
ОЛ-1	244-1-66.86-Лси-05.000	ограждение ОЛ-1	13	16	16	14	12	71			
ОЛ-2	244-1-66.86-Лси-05.000-01	ОЛ-2	3	3	3	1		10			
ОЛ-3	244-1-66.86-Лси-05.000-02	ОЛ-3	1	1	1	1		4			
ОЛ-4	244-1-66.86-Лси-04.000	ОЛ-4	3					3			
ОЛ-5		Профиль 60x40x3 ГОСТ В645-68 прямоуг вст 3 кп 2 ТУ14-1-3023-80 Р-630						1			
Л1*		лоток Л1 из стали листовой	30	36	36	30	24	156			
1*		Полоса -4x20 ГОСТ 103-76 вст 3 кп 2 ГОСТ 535-79*									
		Р-130	158	188	188	152	120	120	806		
2*		С 4 ВР 1-50 1040 ГОСТ 8478-81 С 4 ВР 1-150	182,3	216,0	216,0	174,5	134,4	923,2		кг	
3*		Янкер из фв Л1 Р-270	70								
4**		шуруп 1-3x20 ГОСТ 1144-80	30	30	30	26	24	140			
5**		Полоса -4x40 ГОСТ 103-76 вст 3 кп 2 ГОСТ 535-79*									
		Р-250	15	15	15	13	12	70			
6**		Арматура 18 А-1 Р-300	15	15	15	13	12	70		ГОСТ 7781-82	
7**		Полоса -6x60 ГОСТ 103-76 вст 3 кп 2 ГОСТ 535-79*									
		Р-40	30	30	30	26	24	140			
8**		Полоса -4x60 ГОСТ 103-76 вст 3 кп 2 ГОСТ 535-79*									
		Р-160	96	76	52	52	52	48	376		
ЭЛ-1**		Экран разделительный ЭЛ-1	15	15	15	13	12	70			


* поз. 1, 2, 3 и марку Л1 - см. на листе 44
** поз. 4, 5, 6, 7, 8 и марку Эл-1 - см. на листе 46

244-1-66.86-АС3

Привязан:		Нач. явм	Орзул	Спальный корпус на 250 мест для санаториев / стены кирпичные /	Лист	Листов
		Л. инж. м.	Собенников			
		Г. А. П.	Вельман			
		Г. С. П.	Кудрявцева			
		рук. пр. арх.	Пехтер	Схема расположения сантехкабин, воздухопроводов, элементов лоджий / окончание /	39	ЦНИИЭП курортно-туристских зданий и комплексов
		Разраб.	Полежаева			
		И контр.	Навикаба			

ИЛИЛИ проект
 ИЛИЛИ проект
 ИНЖЕНЕР В.К. РАВЖИРИН
 ИНЖЕНЕР Э.В. ШМЕЕНКО
 ИНЖ. м. пав.
 Подпись и дата: 1990. 08. 08


ПЛАН КРОВЛИ МЕЖДУ ОСЯМИ 2-8

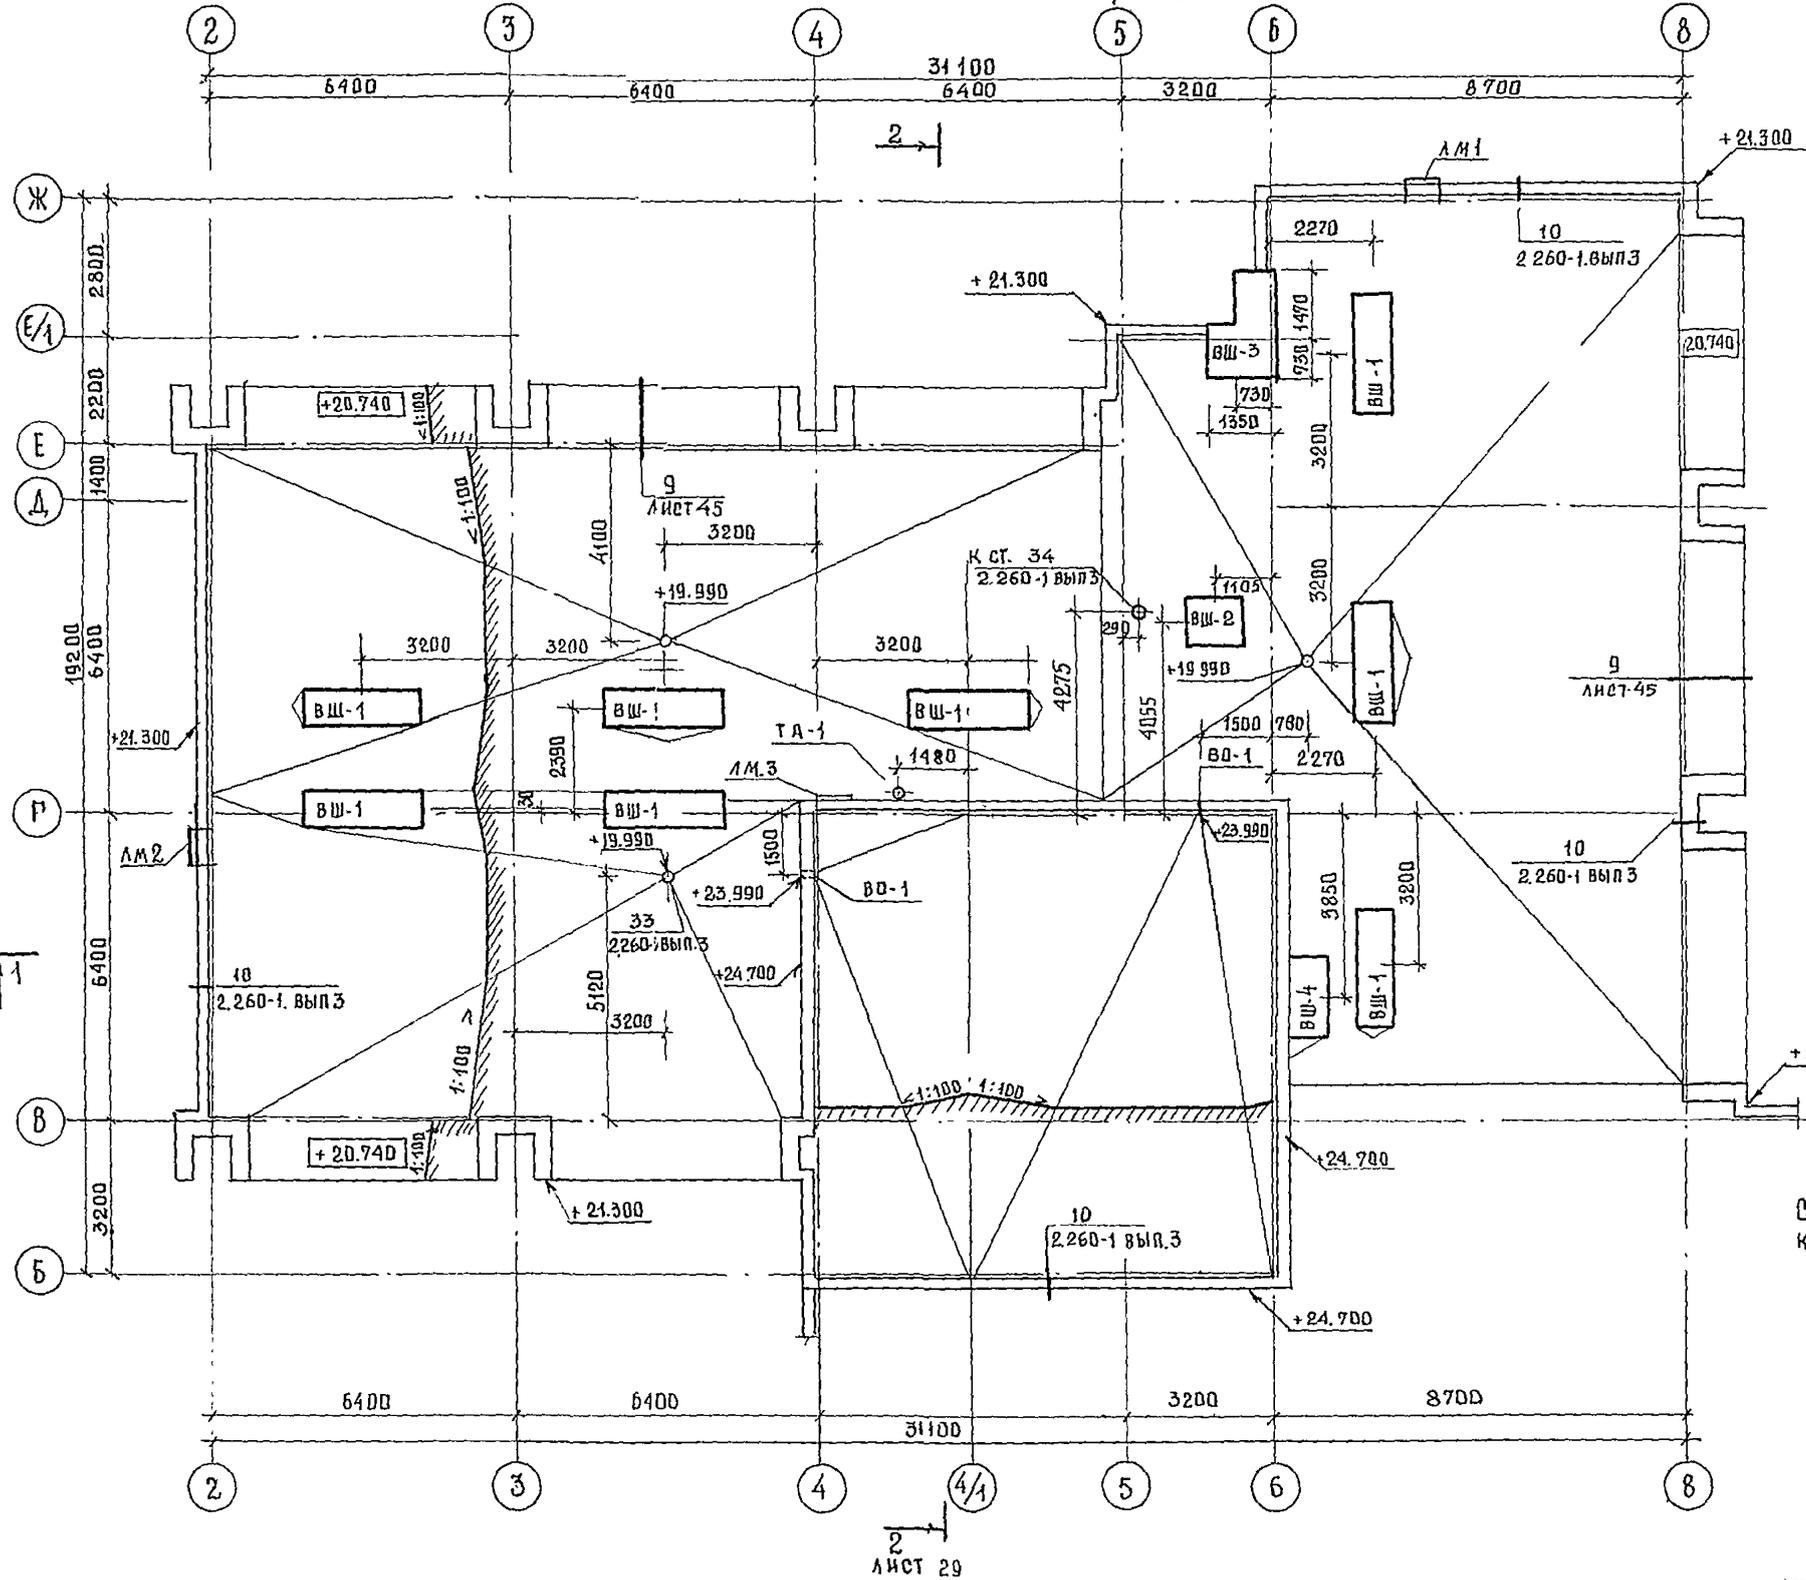


ЭКСПЛИКАЦИЯ ПОМЕЩЕНИЙ

НОМЕР ПО ПЛАНУ	НАИМЕНОВАНИЕ	ПЛОЩ. М ²
33	МАШИНОЕ ОТДЕЛЕНИЕ ЛИФТОВ	28.2

ПЛАН НА ОТМ. 21.000

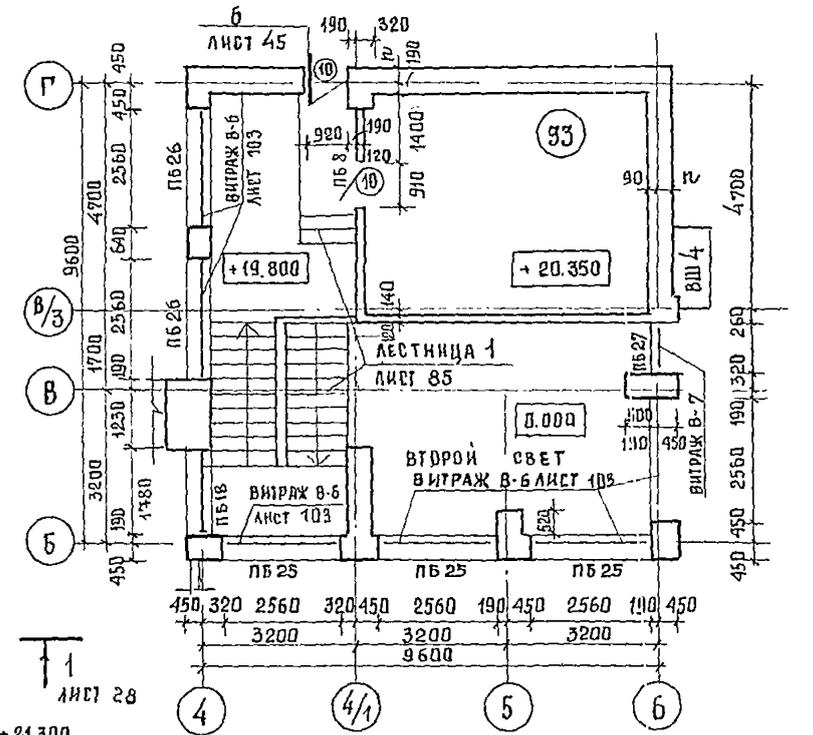

Спецификацию элементов кровли см. лист 41

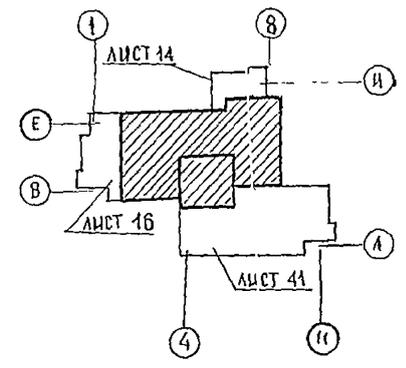

ИЗДАТЕЛЬСТВО	ИЗДАТЕЛЬ	ИЗДАТЕЛЬ	ИЗДАТЕЛЬ
ИЗДАТЕЛЬ	ИЗДАТЕЛЬ	ИЗДАТЕЛЬ	ИЗДАТЕЛЬ
ИЗДАТЕЛЬ	ИЗДАТЕЛЬ	ИЗДАТЕЛЬ	ИЗДАТЕЛЬ
244-1-66.86 - АС-3

ГЛАВ. КОНСТРУКТОР	ЧЕРНОВ	НАЧАЛЬНИК РАБОТ	ОРЭУА	ПРОЕКТИРОВЩИК	СОБЕННИКОВ	ПРОЕКТИРОВЩИК	БЕЛЬМАН	ПРОЕКТИРОВЩИК	КУДРЯВЦЕВА	ПРОЕКТИРОВЩИК	ЛЕХТЕР	ПРОЕКТИРОВЩИК	ЛЕХТЕР	ПРОЕКТИРОВЩИК	НОВИКОВА
ПРИВЯЗАН															
ИНВ. №															


ВЛАДЫЧЬИЙ КОМПЛЕКС НА 250 МЕСТ
 ДЛЯ САНАТОРИЕВ
 /СТЕНЫ КИРПИЧНЫЕ /
 ПЛАН КРОВЛИ МЕЖДУ ОСЯМИ В-И
 ПЛАН НА ОТМ. 21,000

СТАЦИОНАРНЫЙ ЛИСТ
 Р 40

ЦНИИЭП
 КУРОРТНО-ТУРИСТИЧЕСКИХ
 ЗДАНИЙ И КОМПЛЕКСОВ

АЛБ 50Ж III
 ИНЖЕНЕР В.А. ДАТА
 ИНЖЕНЕР В.К. ВАРЖОНИНА
 ИНЖЕНЕР Э.О. ЗМЕЕНКО


ПЛАН КРОВЛИ МЕЖДУ ОСЯМИ 4-10

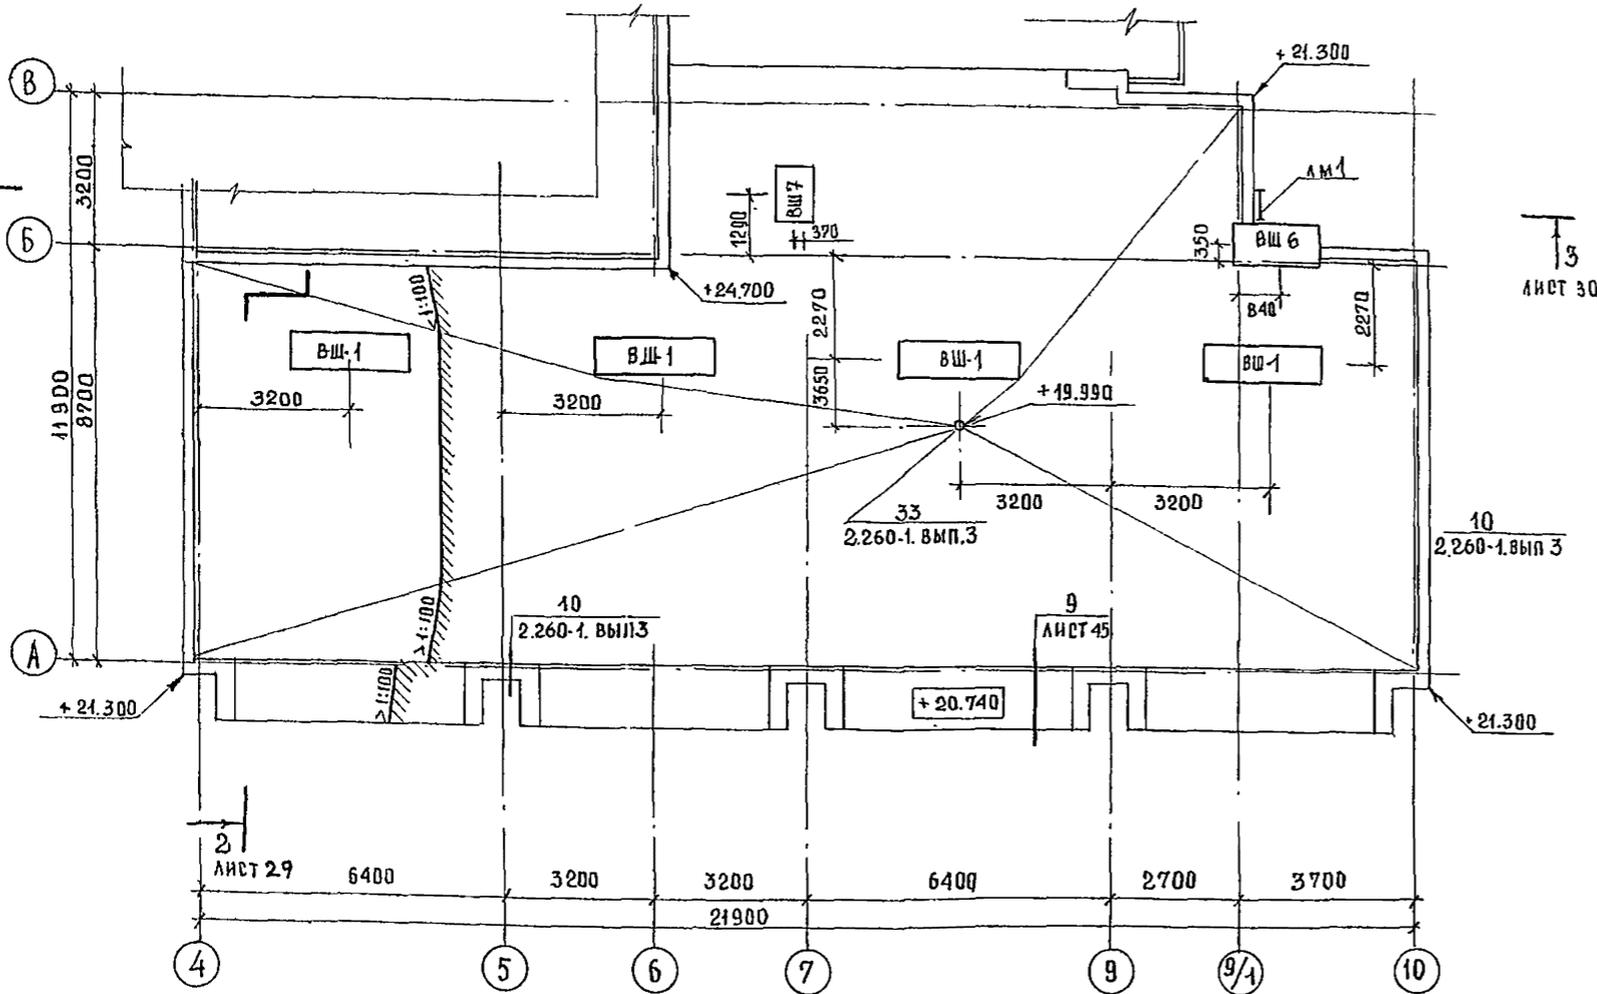

СПЕЦИФИКАЦИЯ ЭЛЕМЕНТОВ КРОВЛИ И МОЛНИЕЗАЩИТЫ

МАРКА ПОЗ	ОБОЗНАЧЕНИЕ	НАИМЕНОВАНИЕ	КОЛ-ВО	МАССА ЕД.КГ	ПРИМЕЧАНИЕ
ЭЛЕМЕНТЫ КРОВЛИ					
ВШ 1	244-1-66.86-АС3 ЛИСТ 96	ВЕНТШАХТА ВШ 1	14		
ВШ 2	244-1-66.86-АС3 ЛИСТ 96	ВШ 2	1		
ВШ 3	244-1-66.86-АС3 ЛИСТ 97	ВШ 3	1		
ВШ 4	244-1-66.86-АС3 ЛИСТ 98	ВШ 4	1		
ВШ 5	244-1-66.86-АС3 ЛИСТ 98	ВШ 5	2		
ВШ 6	244-1-66.86-АС3 ЛИСТ 99	ВШ 6	1		
ЛМ 1	244-1-66.86-АС3 ЛИСТ 122	СТРЕМЯНКА ЛМ 1	2		
ЛМ 2	244-1-66.86-АС3 ЛИСТ 122	ЛМ 2	1		
ЛМ 3	244-1-66.86-АС3 ЛИСТ 122	ЛМ 3	1		
ВО 1	244-1-66.86-АС3 ЛИСТ 45	ВОДОСТОК ОТКРЫТЫЙ ВО 1	2		
ТА-1	244-1-66.86-АС3 ЛИСТ 45	ТЕЛЕАНТЕННА ТА-1	1		
ЭЛЕМЕНТЫ МОЛНИЕЗАЩИТЫ					
1		10 А-І ГОСТ 5781-82*	316	0.62	М. ПОГ
2		8 А-І ГОСТ 5781-82*	484	0.40	М. ПОГ
ВШ 7	244-1-66.86-АС3 ЛИСТ 127	ВЕНТШАХТА ВШ 7	1		


СХЕМА РАСПОЛОЖЕНИЯ ЭЛЕМЕНТОВ МОЛНИЕЗАЩИТЫ

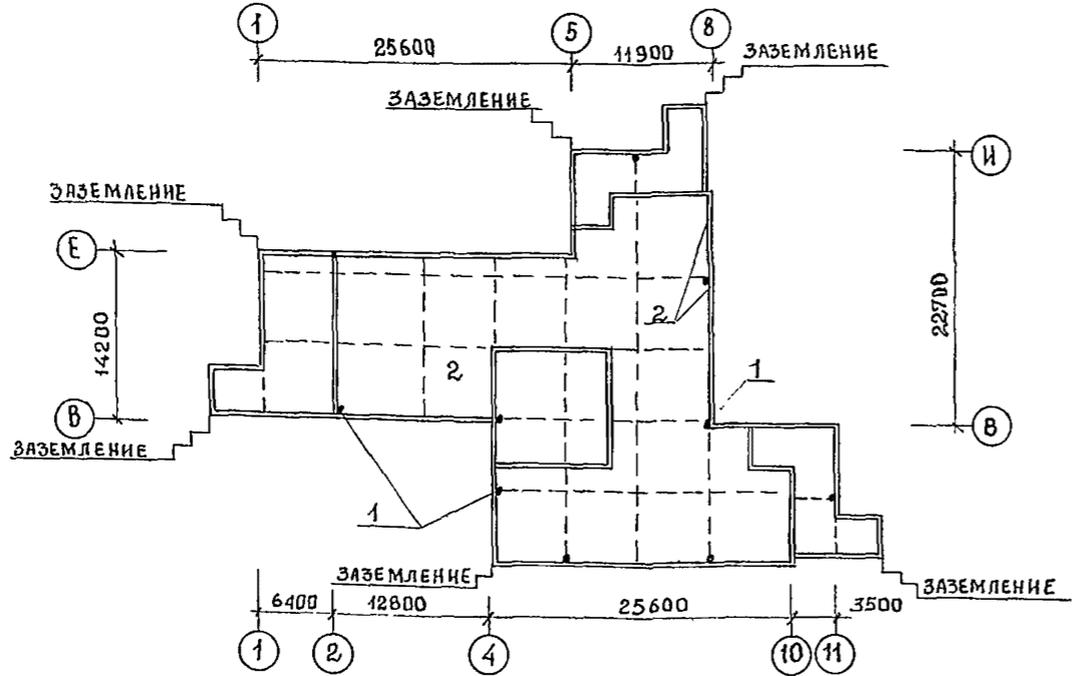


		244-1-66.86 - АС-3		
И.КОНСТР	И.ЧЕРНОВ	И.НАЧАЛМБ	И.ОРЗУЛ	
И.ГЛА.ИЖ.ПРО	И.СОБЕННИКОВ	И.ГЛА.ИЖ.ПРО	И.БЕЛЬМАН	
И.ГЛА.ИЖ.ПРО	И.КУДРЯВЦЕВА	И.РУК.ГР.АРХ	И.ПЕКТЕР	
И.РАЗРАБ	И.ПЕКТЕР	И.И.КОНТР	И.НОВИКОВА	

ПРИВЯЗКА	СПАЛЬНЫЙ КОРПУС НА 250 МЕСТ ДЛЯ САНАТОРИЕВ /СТЕНЫ КИРПИЧНЫЕ/	СТАДИЯ	ЛИСТ	ЛИСТОВ
ИНВ.№	ПЛАН КРОВЛИ М/В 4-10 СХЕМА УСТРОЙСТВА МОЛНИЕЗАЩИТЫ	Р	41	


ВОПИСОВАЛ *Кас* ФОРМАТ А2

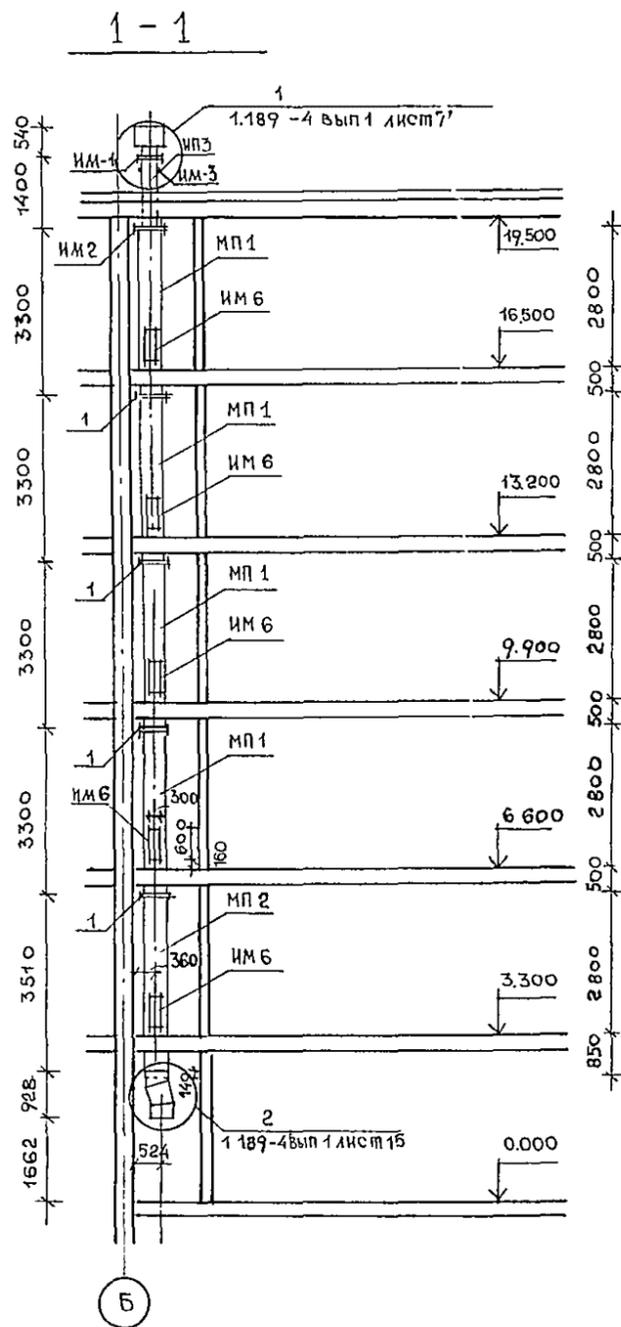

II ЭТАЖ

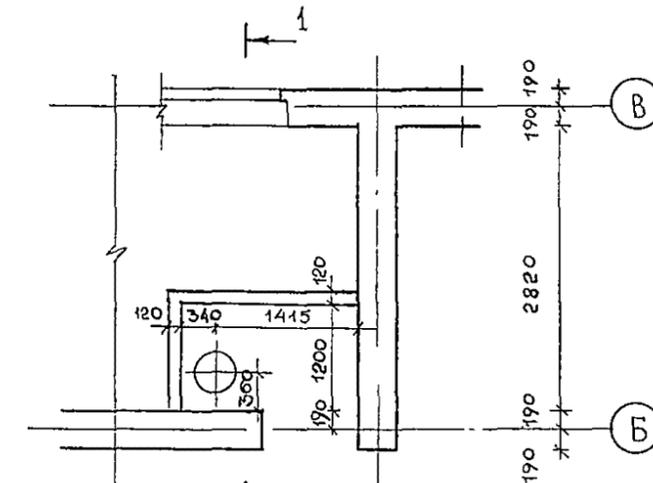

I ЭТАЖ

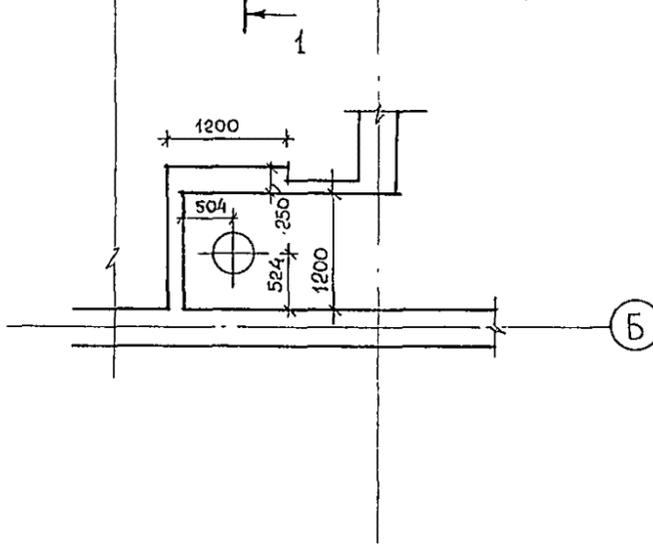


СПЕЦИФИКАЦИЯ ЭЛЕМЕНТОВ МУСОРОПРОВОДА

МАРКА ПОЗ	ОБОЗНАЧЕНИЕ	НАИМЕНОВАНИЕ	КОЛ	МАССА ЗД.КГ	ПРИМЕ- ЧАНИЕ
МП 1	АСИ-06 000	ЗВЕНО МУСОРОПРОВОДА МП 1	4		
МП 2	-01	МП 2	1		
МП 3	-02	МП 3	1	53	
		АСБЕСТОЦЕМЕНТНЫЕ МУФТЫ ГОСТ 1839-72			
1		Д усл ТР - 400	4	9	
ИМ-1	1.189-4 вып 1 лист 12	ХОМУТ ФЛАНЦЕВЫЙ М 1	1	11.82	
ИМ-2	лист 7	ФЛАНЕЦ М 2	1	10.95	
ИМ-3	лист 7	ХОМУТ М 3	1	2.42	
ИМ-4	лист 7	КОЛПАК М 4	1	3.90	
ИМ-5	лист 7	ПАТРУБОК М 5	1	3.66	
ИМ-6	ГОСТ 2432-80	ХЛАПАН ПРИЕМНЫЙ КП-1	5	-	
ИМ-7	1.189-4 вып. 1 лист 16...19	МЕХАНИЗМ ДЛЯ ЗАКРЫВАНИЯ СТВОЛА МУСОРОПРОВОДА ИМ 7	1	15.79	
ИМ-8	лист 15	СТАЛЬНОЙ ЭЛЕМЕНТ ОТВОДА СТВОЛА МУСОРОПРОВОДА ИМ 8	1	110.51	
Т 19	1.4 94 -32	ДИФРАКТОР Д.00 000-01d280	1	-	
		КОНТЕЙНЕР	1	-	
	1.189-4 вып 1 лист 4	ПЛАТКА ДЛЯ ВЫВОЗКИ КОНТЕЙНЕРОВ ВМК 0.75 М ³	1	-	УКАЗАНИЕ АКХ МЕХАНИЗАЦИЯ ЧАСТИ МСО ИЗ МУСОРО- УДАЛЕНИЯ ЧАСТЬ IV ПРОЕКТ № 360

244-1-6.6.86 - АС-3

НАЧ ДИМБ	ОРЗУА				
ГЛА ИНИЦ ДИМ	СОВЕННИКОВ				
ГАП	БЕЛЬМАН				
ГИП	КУДРЯВЦЕВА				
РУК ГРИНИН	ИВАНОВА				
РУК ГРАФ	ЛЕХТЕР				
РАЗРАБ	ПКАЧЕНКО				
И. КОНТ.	НОВИКОВА				
ПРИВЯЗАН					
И.Н.В. №					
СПАЛЬНЫЙ КОРПУС НА 250 МЕСТ ДЛЯ СОНАТОРИЕВ /СТЕНЫ КИРПИЧНЫЕ/			СТАДИЯ	ЛИСТ	ЛИСТОВ
			Р	43	
СХЕМА РАСПОЛОЖЕНИЯ ЭЛЕМЕНТОВ МУСОРОПРОВОДА			ЦНИИЭП КУРОРТНО-ТУРИСТСКИХ ЗДАНИЙ И КОМПЛЕКСОВ		

Альбом III
Типовой проект

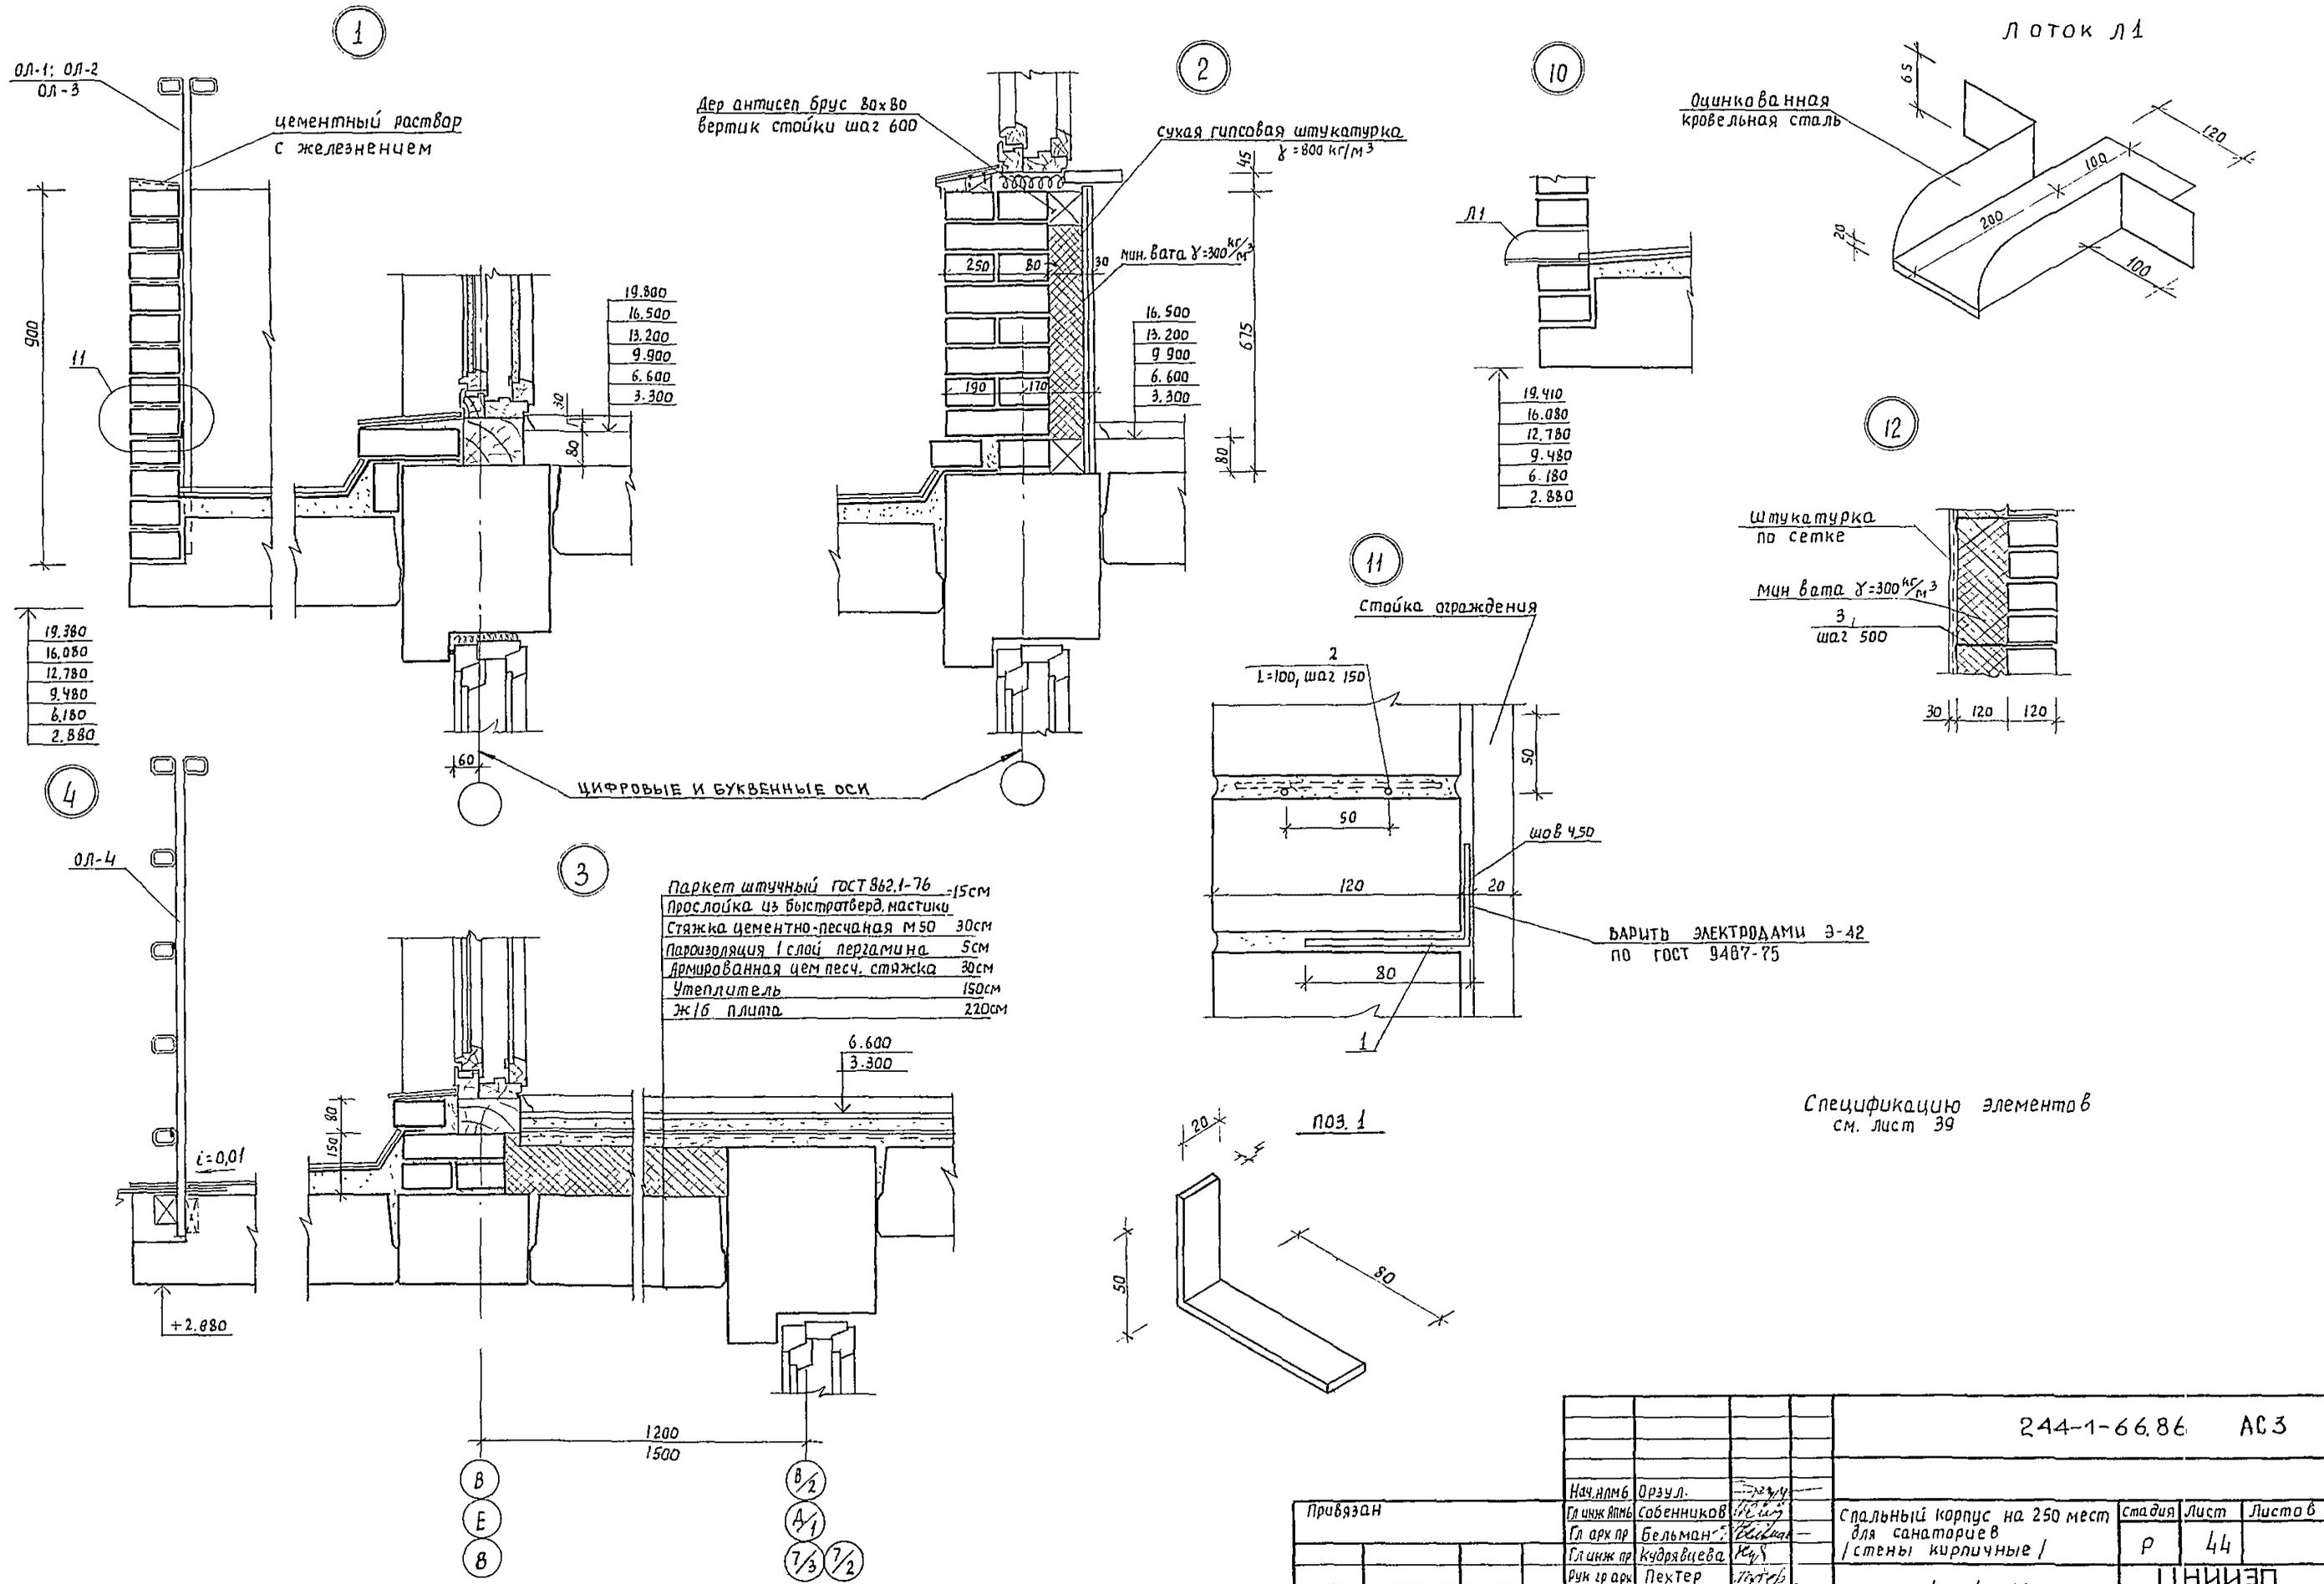


		244-1-66.86		АС 3	
Нач. арх. мб	Орзул.				
Гл. инж. арх.	Собенников				
Гл. инж. пр.	Бельман				
Рук. гр. арх.	Кудрявцева				
Разраб.	Воробьева				
И. контр.	Новикова				
Привязан		спальный корпус на 250 мест для санаториев / стены кирпичные /	стадия	Лист	Листов
		Узлы 1...4; 10...12	Р	44	
ЦНВ. №			ЦНИИЭП курортно-туристских зданий и комплексов		


5

ЗАЩИТНЫЙ СЛОЙ ИЗ ГРАВИА
по ГОСТ 82-68-74 в толщину
в горячую мастику 10
4 слоя рубероида кровельного
с мелкозернистой посылкой
марки РКМ-3505Т, РКМ-3505
(ГОСТ 40923-76) — 20
СТЯЖКА ИЗ ЦЕМЕНТНО-ПЕСЧАНО
ГО РАСТВОРА М50 $\gamma = 1800 \text{ кг/м}^3$ - 15
ЯЧЕНЫЙ БЕТОН (ГОСТ 5742-61
 $\gamma = 400$ (СМ. ПРИМЕЧАНИЯ)
ПАРОИЗОЛЯЦИЯ - 1 СЛОЙ РУБЕРОИ
ДА НА ГОРЯЧЕЙ БИТУМНОЙ
МАСТИКЕ — 5
ЖЕЛ. БЕТ. ПЛИТА — 220


ДЕРЕВЯННАЯ ПРОБКА
65. × 65 × 250 шаг 840
КРОВЕЛЬНЫЙ
КОСТЫЛЬ
ДЕРЕВЯННАЯ
АНТИСЕПТИРОВАННАЯ
ПРОБКА 120 × 120 × 65
ШАГ 640

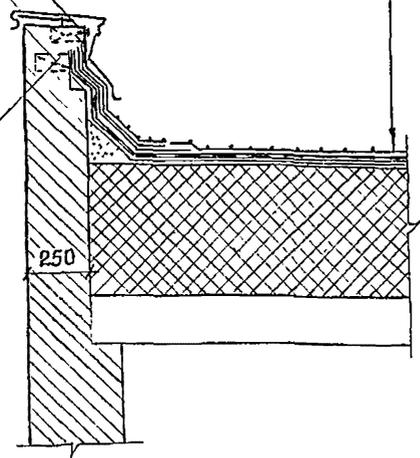


6

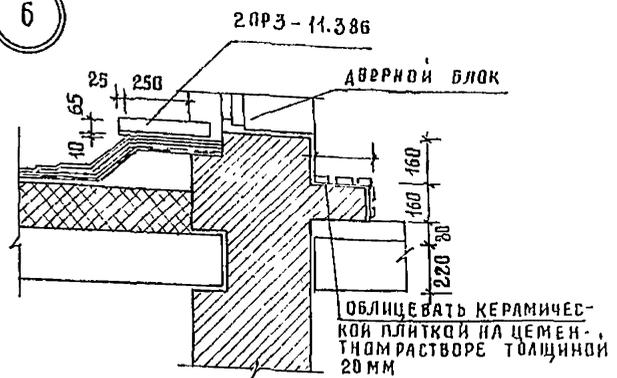



9

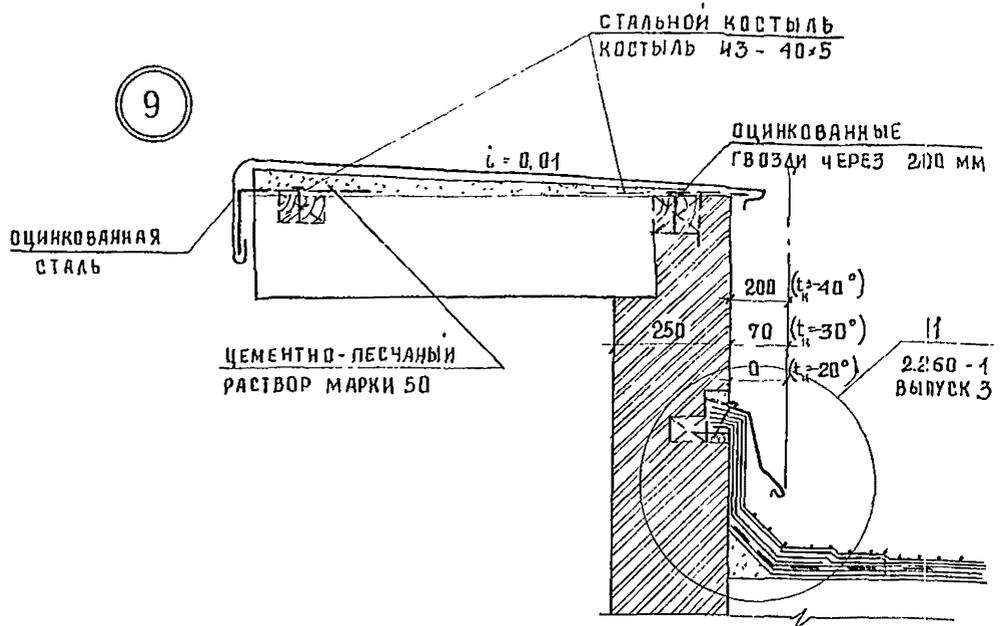

7

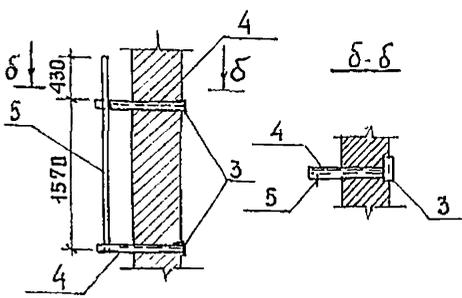

8




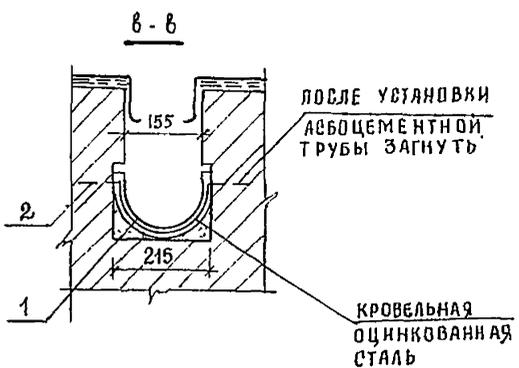
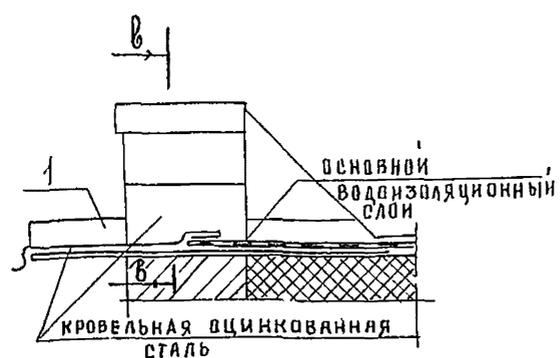


СПЕЦИФИКАЦИЯ ЭЛЕМЕНТОВ ВОДОСТОКА ВО-1, ТЕЛЕАНТЕННЫ ТА-1




МАРКА ПОЗ	ОБОЗНАЧЕНИЕ	НАИМЕНОВАНИЕ	КОЛ ВО	МАССА	ПРИМЕЧАНИЕ
		ВОДОСТОК ВО-1/МЕСТ-2/			
1		АСБОЦЕМЕНТНАЯ ТРУБА БНТ 200 ГОСТ 1839-80 $\delta = 770$			
2		ПОЛОСА 150 $\delta = 5$ $\ell = 200$ ГОСТ 103-76		1.20	
2ПРЗ И.386		2ПРЗ - 11.38.6			
		ТЕЛЕАНТЕННА ТА-1			
		УГОЛОК 63 × 5 ГОСТ 8509-72			
3		$\ell = 250$		1.20	
4		$\ell = 550$		2.60	
5		$\ell = 2000$		9.60	

1. Значение толщины утеплителя для вариантов температур наружного воздуха см. таблицу альбом I, лист 4

244-1-66.86 - АС-3					
НАЧ. АЛЛО	ОРЗУЛ				
ГЛ. ИНЖ. М	Собеников				
ТАП	Бельман				
ГИМ	Кудрявцева				
РУК. ГЛАВХ	Лехтер				
РАЗРАБ.	Полехавва				
ИНВ. №	Новикова				
ПРИВЯЗАН			Спальный корпус на 250 мест для санаториев /стены кирпичные/	СТАДИЯ	ЛИСТ
			Узлы 5...9	45	ЛИСТОВ
			ЦНИИЭП КУРОРТНО-ТУРИСТИЧЕСКИХ ЗДАНИЙ И КОМПЛЕКСОВ		

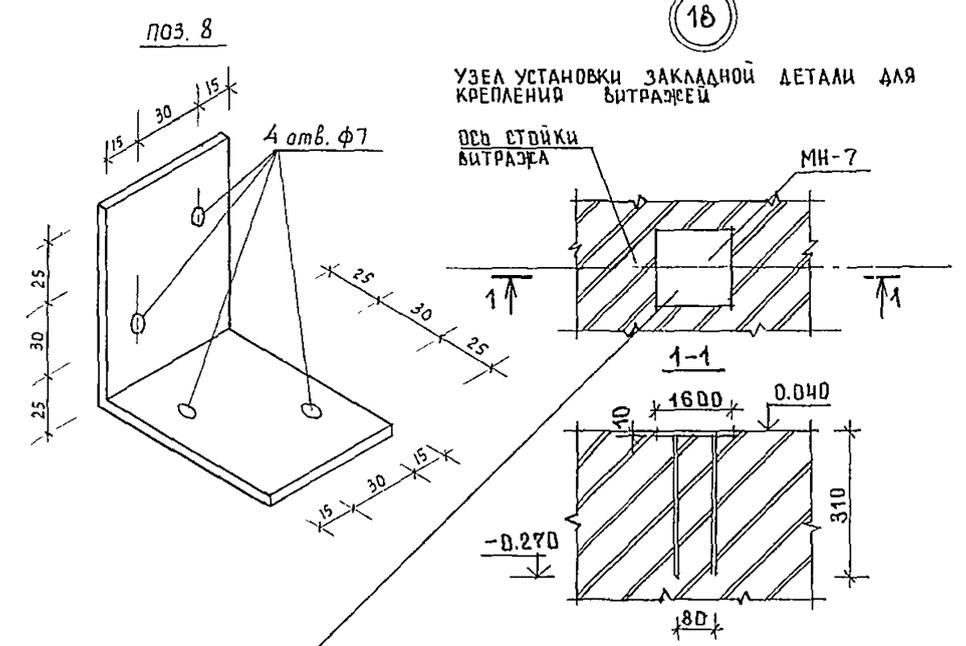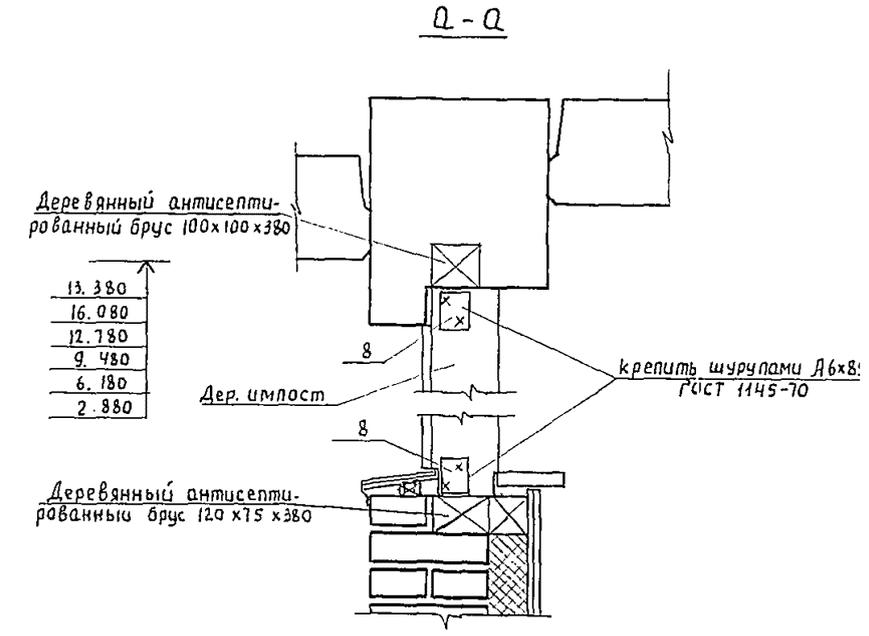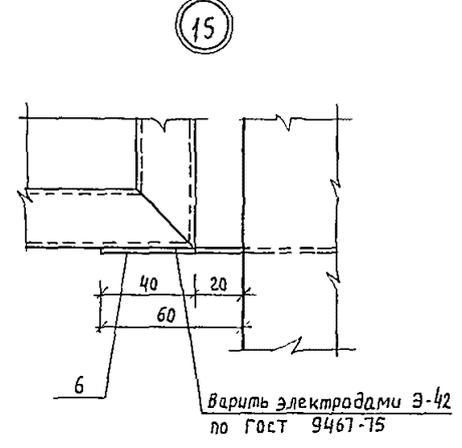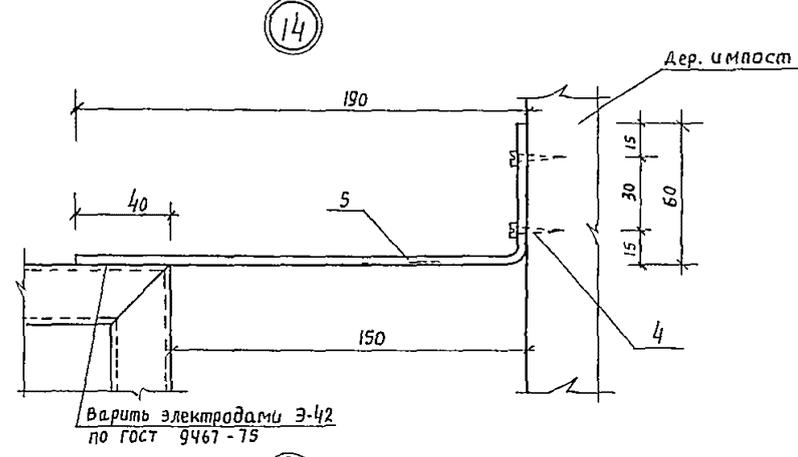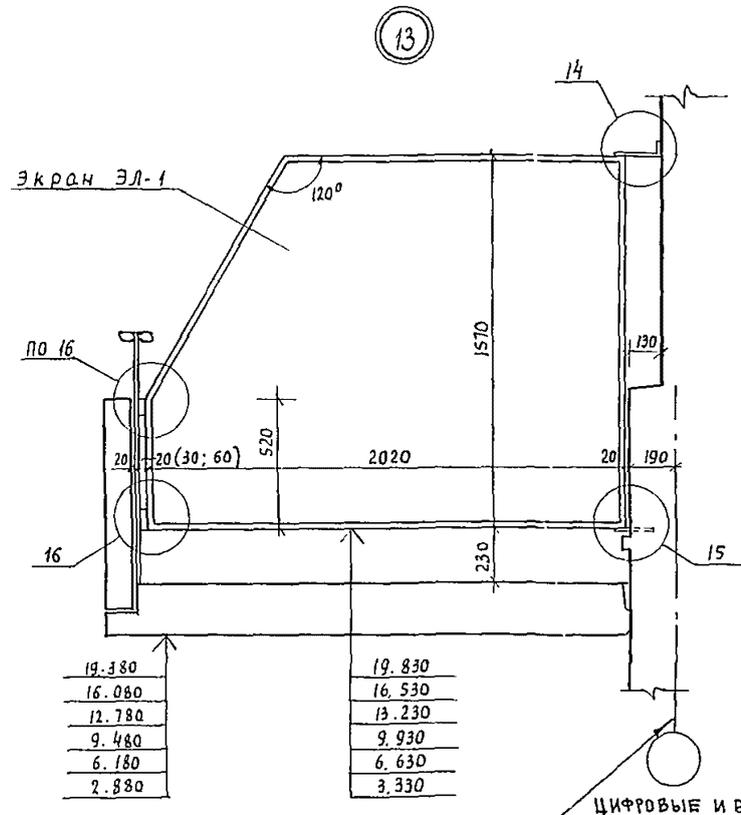


ЗАКЛАД ДЕТАЛИ УСТАНОВИТЬ ПОД КАЖДУЮ СТОЙКУ ВИТРАЖА СОГЛАСНО СХЕМАМ НА ЛИСТАХ 100 106
СПЕЦИФИКАЦИЮ ЭЛЕМЕНТОВ СМ. ЛИСТ 39

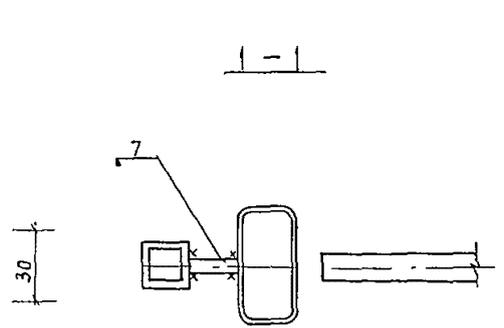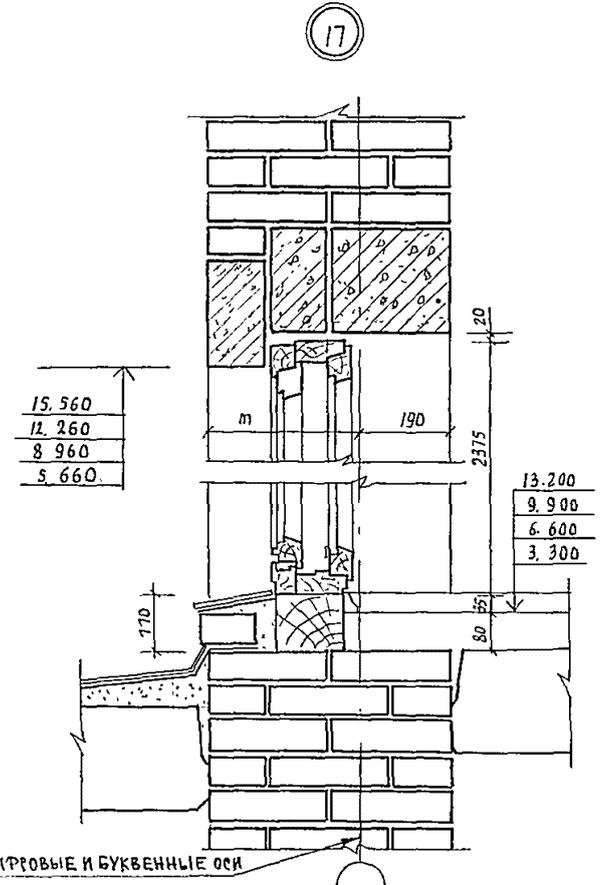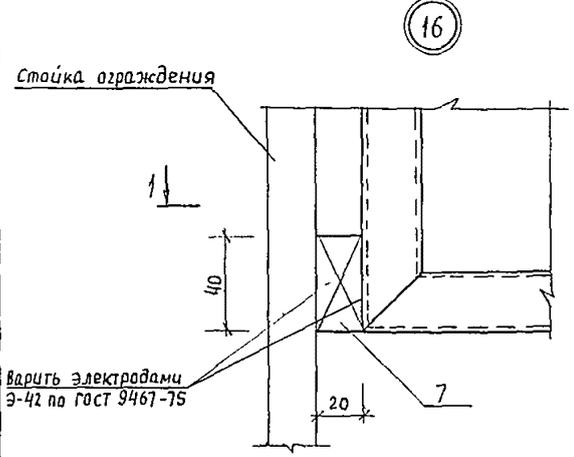

244-1-66.86 - АС3

Привязан:		Нач. АИМ-6	Фрзул							
		Г. А. П.	Собенников	В. В.						
		Г. П.	Кудрявцева	К. В.						
		Рукг. арх.	Пехтер	Л. В.						
		Разраб.	Варавьева	В. В.						
		И контр.	Навикова	Т. В.						
					244-1-66.86 - АС3					
					Спальный корпус на 250 мест для санаториев / стены кирпичные /			Стадия	Лист	Листов
					Узлы 13...17 Сечение а-а			Р	46	
								ЦНИИЭП курортно-туристских зданий и комплексов		

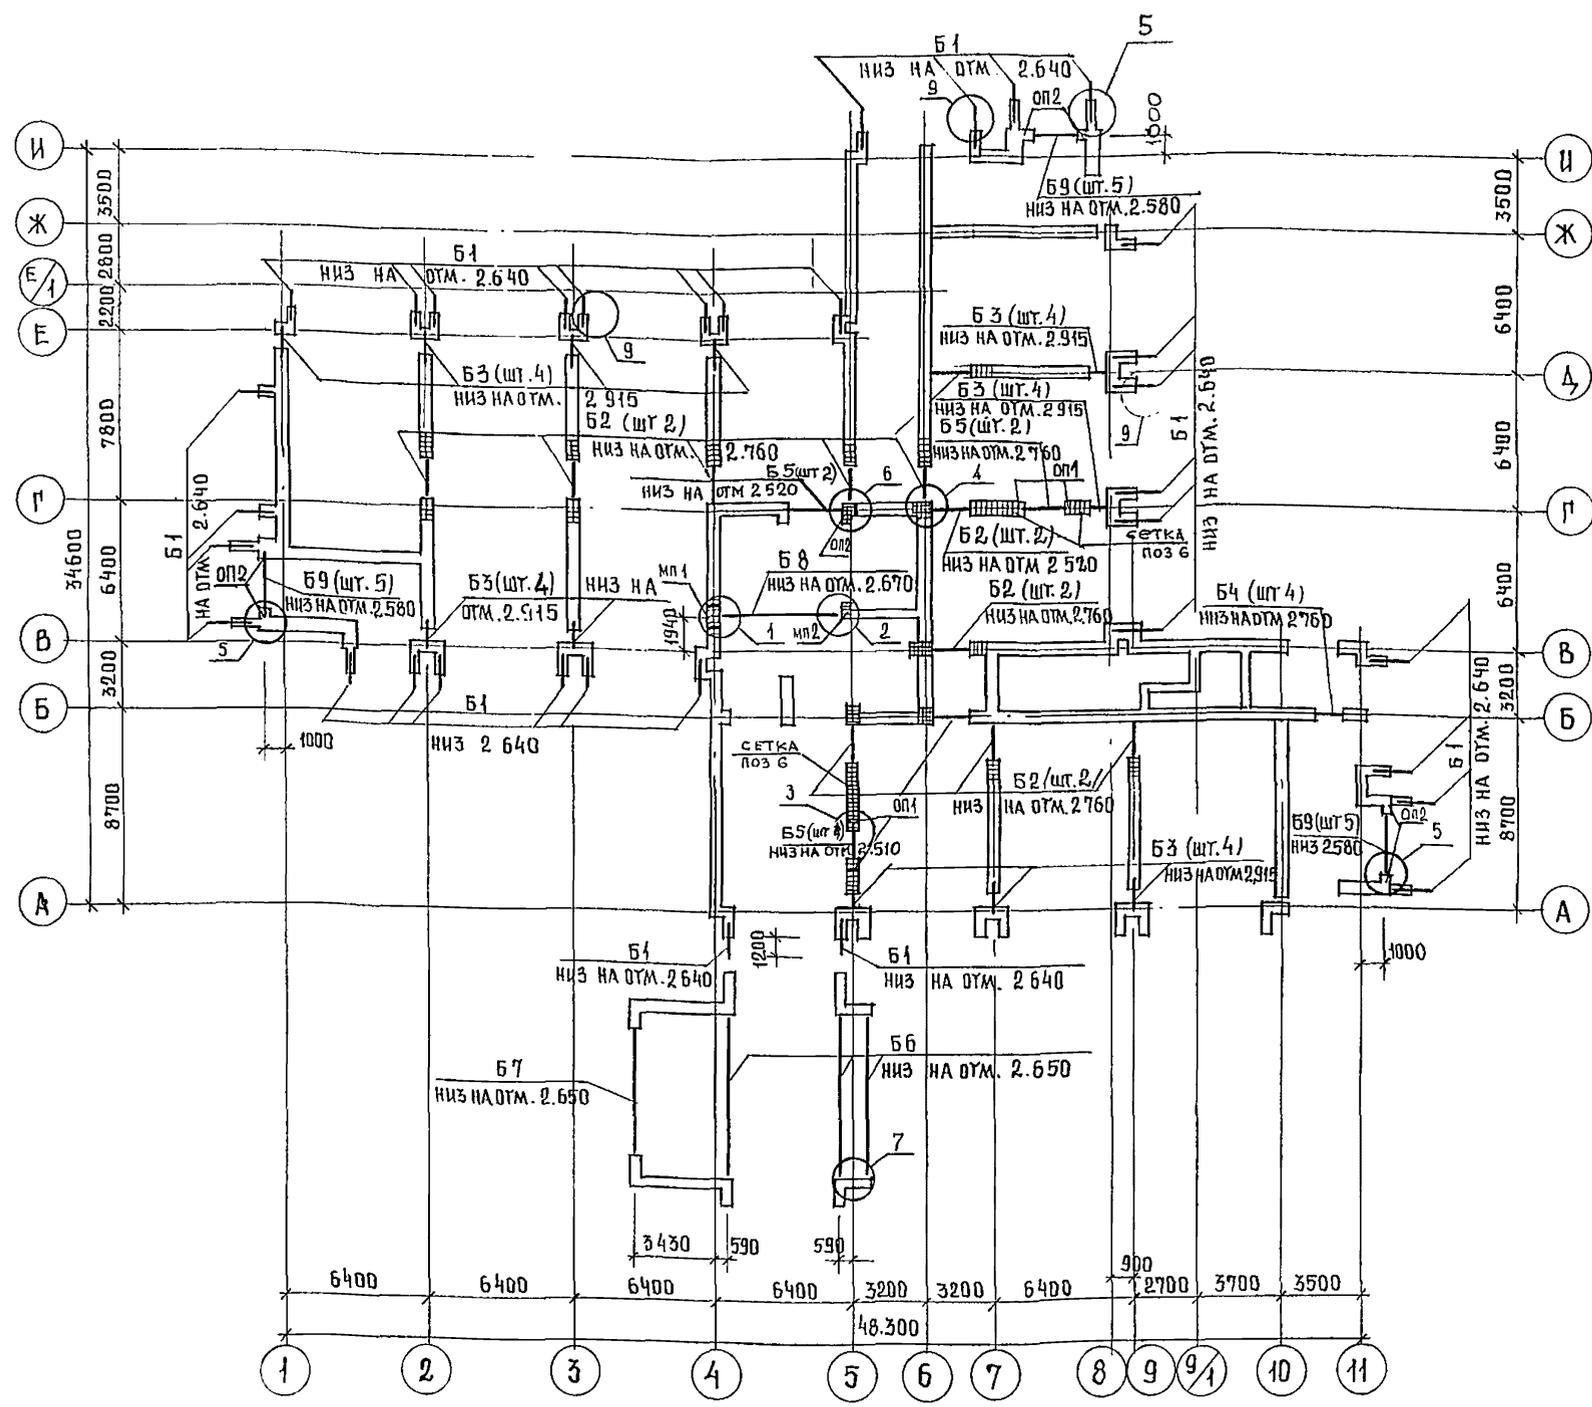

УСЛОВНЫЕ ОБОЗНАЧЕНИЯ
 [Pattern] - КИРПИЧНАЯ КЛАДКА АРМИРОВАННАЯ
 СЕТКОЙ ИЗ СЕРЖИНИЙ ФАВР-1 С ЯЧЕЙКОЙ
 50x50 ДЛИНОЙ 1200 ЧЕРЕЗ 2 РЯДА КЛАДКИ (ПОЗ.7)

СПЕЦИФИКАЦИЯ ЭЛЕМЕНТОВ БАЛОК ПЕРЕКРЫТИЯ НА ОТМ. 3.300


МАРКА ПОЗИЦ	ОБОЗНАЧЕНИЕ	НАИМЕНОВАНИЕ	КОЛ	МАССА ЕД. КГ	ПРИМЕЧ
Б1	244-1-66.86-КЖИ-17.010	ПЕРЕМЫЧКА 5ПБ 25-37-И	34	338	ПО СЕРИИ К.038.1-1
Б2	1.038.1-1.1.130000	ПЕРЕМЫЧКА 5ПБ 25-37	22	338	
Б3	1.038.1-1.1.010000	ПЕРЕМЫЧКА 1ПБ 10-1	44	20	
Б4	1.038.1-1.1.060000	ПЕРЕМЫЧКА 3ПБ 18-8	4	119	
Б5	1.038.1-1.1.150000	ПЕРЕМЫЧКА 5ПБ 20-37	2	375	
Б6	1.225.1-3-2000-01	БАЛКА ПР60 4.4-3	3	2050	
Б7	1.225.1-3-1000	БАЛКА ПР45.4.4-3	1	1550	
Б8	1.225-2 вып 4 лист 12	БАЛКА П52-63	1	3470	
Б9	1.225-2.10000	БАЛКА П40-36П	15	2150	
ОП1	1.225-2 вып 11	ОПОРНАЯ ПОДУШКА ОП 5-4	4	70	
ОП2	1.225-2 вып 11	ОПОРНАЯ ПОДУШКА ОП 6-4	7	140	
МП1	244-1-66.86-лист 52	МОНОЛИТНАЯ ПОДУШКА МП1	1		
МП2	- лист 52	МОНОЛИТНАЯ ПОДУШКА МП2	1		
А4	244-1-66.86-КЖИ-78.010	АНКЕР А4	34		
1		УГОЛОК 63x63x6 ГОСТ 8509-72 вст 3 кп 2-1 т у 14-1-3027-80 l = 600	6	3.43	
2		УГОЛОК 63x63x6 ГОСТ 8509-72 вст 3 кп 2-1 т у 14-1-3027-80 l = 150	6	0.86	
3		УГОЛОК 63x63x6 ГОСТ 8509-72 вст 3 кп 2-1 т у 14-1-3027-80 l = 800	1	4.58	
4		УГОЛОК 63x63x6 ГОСТ 8509-72 вст 3 кп 2-1 т у 14-1-3027-80 l = 670	1	3.71	
5		ПОЛОСА 6x40 ГОСТ 103-76 вст 3 кп 2-1 ГОСТ 535-79 l = 450	4	0.85	

1. Узлы разработаны на листах 52, 53, 50
 2. Сетки для армирования кладки учтены на листе 19 (поз 6; поз 7)

244-1-66.86-АС-3			
ГЛАВНЫЙ ИНЖЕНЕР	ЧЕРНОВ		
НАЧАЛЬНИК РАБОТ	ОРЗУА		
ПРОЕКТИРОВЩИК	СОБЕННИКОВ		
РАСЧЕТЧИК	БЕЛЬМАН		
ПРОЕКТИРОВЩИК	КУДРЯВЦЕВА		
РУКОВОДИТЕЛЬ РАБОТ	ИВАНОВА		
РАЗРАБОТЧИК	БУССЕЛЬ		
ИНЖЕНЕР-КОНСТРУКТОР	НОВИКОВА		
ПРИВЯЗАН		СПАЛЬНЫЙ КОРПУС НА 250 МЕСТ ДЛЯ САНАТОРИЕВ /СТЕНЫ КИРПИЧНЫЕ/	СТАДИОН ЛПМ ЛИСТОВ
		СХЕМА РАСПОЛОЖЕНИЯ БАЛОК ПЕРЕКРЫТИЯ НА ОТМ. 3.300	р 47
ИНВ №			ЦНИИЭП КУРОРТНО-ТУРИСТСКИХ ЗДАНИЙ И КОМПЛЕКСОВ

СПЕЦИФИКАЦИЯ ЭЛЕМЕНТОВ БАЛОК ПЕРЕКРЫТИЯ НА ОТМ. 5.600 И 9.900

МАРКА ПОЗ.	ОБОЗНАЧЕНИЕ	НАИМЕНОВАНИЕ	КОЛ.	МАССА ГД. КГ	ПРИМЕЧАНИЕ
Б1	244-1-66.86-КЖН-15.010	ПЕРЕМЫЧКА СПБ-25-37-Н	80	338	ПО ВЕРХУ 1.038-1
Б8	1.225-2 ВЫП.4 ЛМЕТ 12	БАЛКА П52-Б3	2	3470	
Б10	1.038 1-1.2 40000-04	ПЕРЕМЫЧКА ЗПП 27-71	28	568	
МП1	244-1-66.86-АС-3 ЛМЕТ 52	МОНОЛИТНАЯ ПОДУШКА МП1	1		
МП2	ЛМЕТ 52	МОНОЛИТНАЯ ПОДУШКА МП2	1		
А4	244-1-66.86-КЖН-38.010	АНКЕР А4	80		
3		УГОЛОК 63*63*6 ГОСТ 8509-72			
		ВСТ 3 КП2-1ТУ11-1-3023-80			
		Е-800	1	4,58	
4		Е-650	1	3,71	

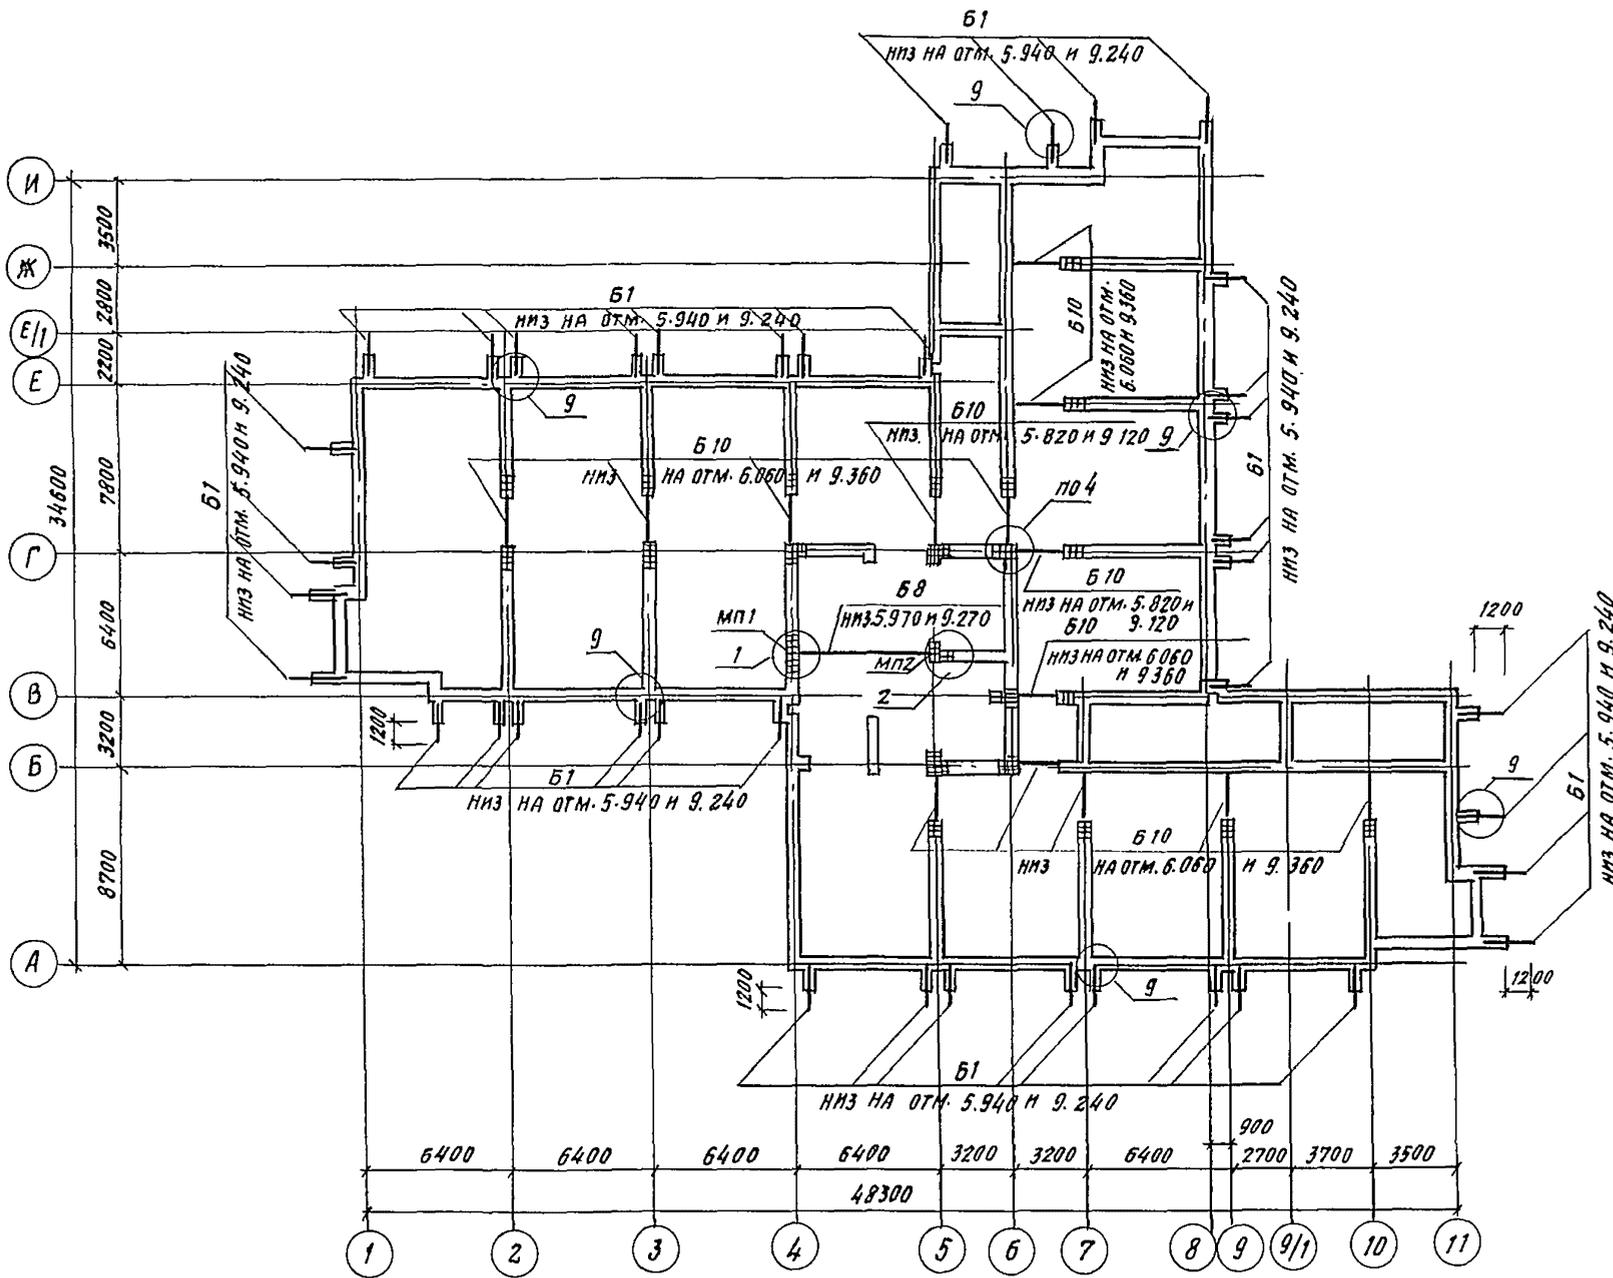


Условные обозначения
 [Hatched Box] - КИРПИЧНАЯ КЛАДКА АРМИРОВАННАЯ СЕТКОЙ ИЗ СТЕЖИНОЙ Ф4ВР-1 С ЯЧЕЙКОЙ 50*50 ДЛИНОЙ 1200 ЧЕРЕЗ 2 РЯДА КЛАДКИ (ПОЗ.7)

1. Узлы разработаны на листах 52, 53, 50
2. Сетки для армирования кладки учтены на листе 19 (поз.7)

		244-1-66.86-АС-3	
Л. КОНС ИИ	ЧЕРНОВ		
НАЧ. АРМБ	ОРЗУЛ		
Л. М. АПМ	СОВЕННИКОВ		
ТАП	БЕЛЬМАН		
ГИП	КУДРЯВЦЕВА		
РУК-ГР. ИИ	ИВАНОВА		
РАЗР. Б.	БУССЕЛЬ		
И КОНТР.	НОВАКОВА		
ПРИВЯЗАН		СПАЛЬНЫЙ КОРПУС НА 250 МЕСТ ДЛЯ САНАТОРИЕВ (СТЕНЫ КИРПИЧНЫЕ)	СТАДИЯ
			ЛМЕТ
			ЛНСТОВ
		СХЕМА РАСПОЛОЖЕНИЯ БАЛОК ПЕРЕКРЫТИЯ НА ОТМ. 5.600 И 9.900	Р 48
			ЦНИИЭП
			КУРОРТНО-ТУРИСТСКИХ ЗАДАНИЙ И КОМПЛЕКСОВ

СПЕЦИФИКАЦИЯ ЭЛЕМЕНТОВ БАЛОК ПЕРЕКРЫТИЯ НА ОТМ. 13.200

МАРКА ПОЗ.	ОБОЗНАЧЕНИЕ	НАИМЕНОВАНИЕ	КОЛ	МАССА БА.КМ	ПРИМЕЧАНИЕ
Б 1	244-1-66.86 - КЖИ-18.010	ПЕРЕМЫЧКА 5ПБ 25-37-И	32	338	по серии 1.038.1-1
Б 8	1.225-2.8вып. 4 лист. 12	БАЛКА ПБ 2-63	1	3470	
Б 10	1.038.1-1.2 40000-04	ПЕРЕМЫЧКА ЗПП-27-71	14	568	
МП 1	244-1-66.86-АС-ЛИСТ 52	МОНОЛИТНАЯ ПОДУШКА МП1	1		
МП 2	ЛИСТ 52	МОНОЛИТНАЯ ПОДУШКА МП2	1		
А 4	244-1-66.86-КЖИ-38.010	АНКЕР А4	32		
3		УГОЛОК 63x63x6 ГОСТ 8509-92 вст 3 кп 2-1ТУИ-1-3023-80			
		ℓ=800	1	458	
4		УГОЛОК 63x63x6 ГОСТ 8509-92 вст 3 кп 2-1ТУИ-1-3023-80			
		ℓ=650	1	371	

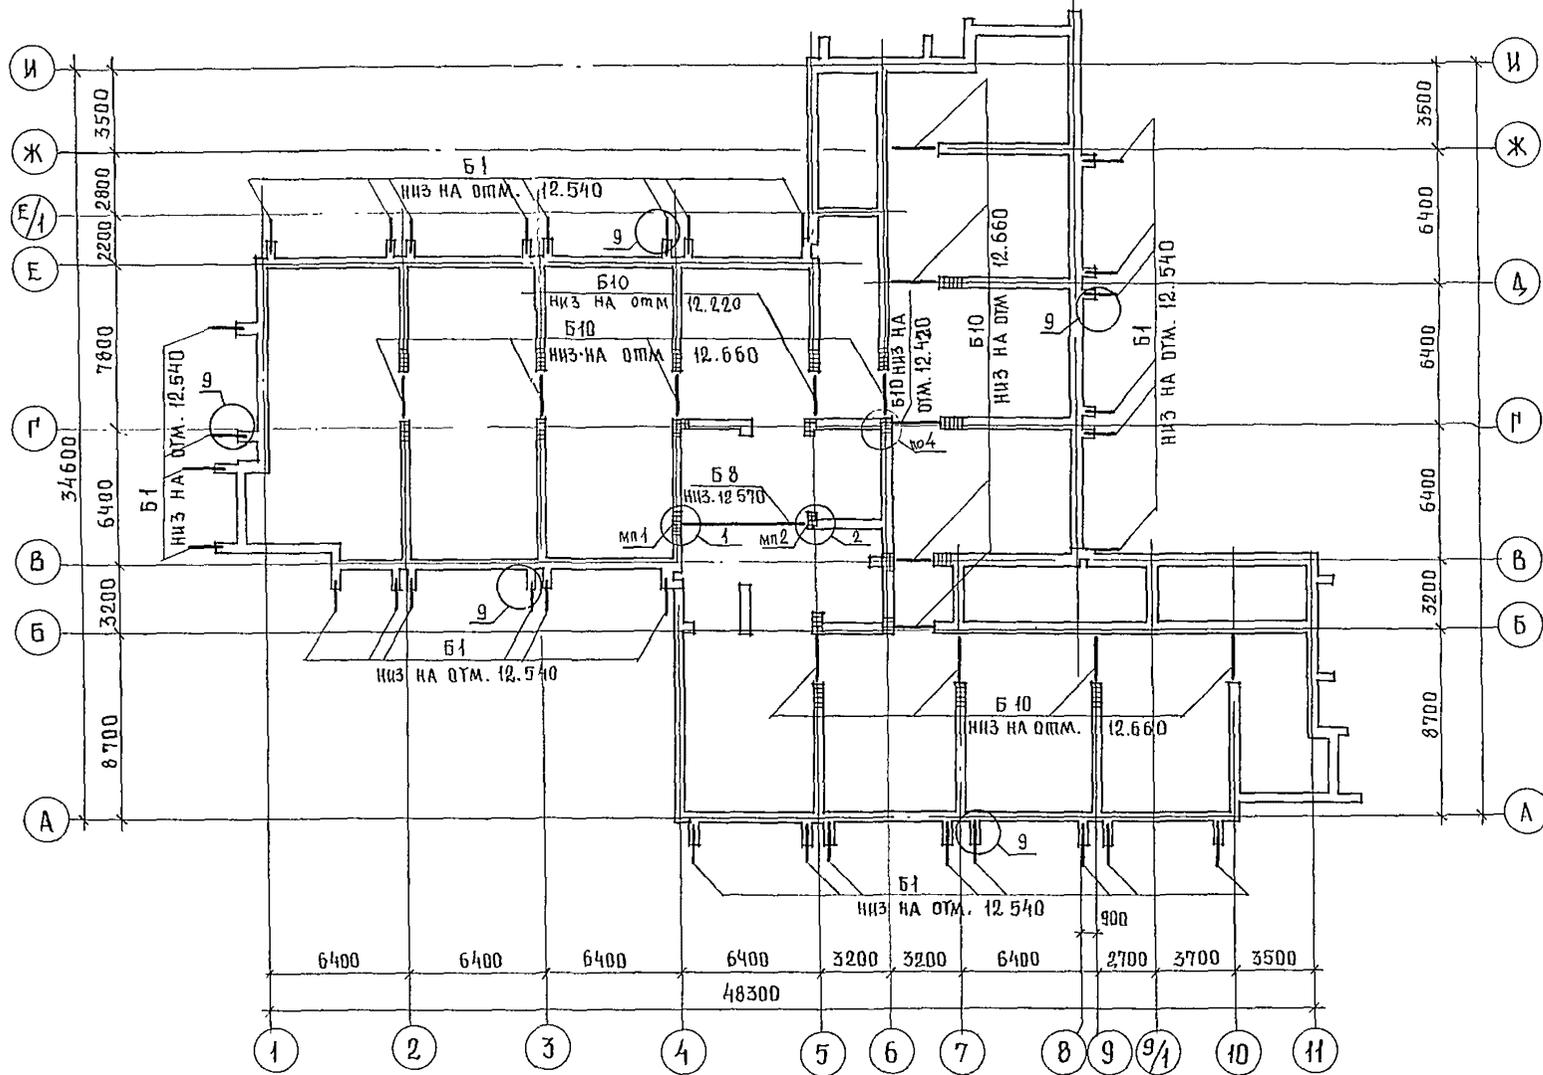

УСЛОВНЫЕ ОБОЗНАЧЕНИЯ

Кирпичная кладка армированная сеткой из стержней Ø4 ВР-1 с ячейкой 50x50 длиной 1200 через 2 ряда кладки (поз.7)

- Узлы разработаны на листах 50, 52, 53
- Сетки для армирования кладки учтены на листе 19 (поз.7)

244-1-66.86 - АС-3

ГЛАВ. КОНС. ИНЖ. НАЧАЛ. РАБОТ	ЧЕРНОВ	ОРЗУА			
ПРИВЯЗАН	САМОВАРИШВИЛИ	СОБЕННИКОВ	САМОВАРИШВИЛИ	САМОВАРИШВИЛИ	САМОВАРИШВИЛИ
	САМОВАРИШВИЛИ	САМОВАРИШВИЛИ	САМОВАРИШВИЛИ	САМОВАРИШВИЛИ	САМОВАРИШВИЛИ
	САМОВАРИШВИЛИ	САМОВАРИШВИЛИ	САМОВАРИШВИЛИ	САМОВАРИШВИЛИ	САМОВАРИШВИЛИ
ИНВ. №					


СЛАБНЫЙ КОРПУС НА 250 МЕСТ ДЛЯ САНАТОРИЕВ / СТЕНЫ КИРПИЧНЫЕ /	СТАДИЯ	ЛИСТ	ЛИСТОВ
	Р	49	

СХЕМА РАСПОЛОЖЕНИЯ БАЛОК ПЕРЕКРЫТИЯ НА ОТМ. 13.200

ЦНИИЭП КУРЬОРТНО-ТУРИСТИЧЕСКИХ ЗДАНИЙ И КОМПЛЕКСОВ

СПЕЦИФИКАЦИЯ ЭЛЕМЕНТОВ БАЛОК ПЕРЕКРЫТИЯ НА ОТМ. 16.500


МАРКА ПОЗ.	ОБОЗНАЧЕНИЕ	НАИМЕНОВАНИЕ	КОЛ	МАССА ЕД. КР.	ПРИМЕЧАНИЕ
Б 1	244-1-66-86-КЖИ-15-010	ПЕРЕМЫЧКА 5ПБ25-37-И	28	338	ПО СЕРИИ 1.038 1-1
Б 8	1.225-2 вып 4 ЛИСТ 12	БАЛКА П 52-63	1	3470	
Б 10	1.038.1-1.2 40000-04	ПЕРЕМЫЧКА ЗПП 27-71	12	568	
МП1	244-1-66.86-АС-3-ЛИСТ 52	МОНОЛИТНАЯ ПОДУШКА МП1	1		
МП2	ЛИСТ 52	МОНОЛИТНАЯ ПОДУШКА МП2	1		
А4	244-1-66.86-КЖИ-38.010	АНКЕР А4	28		
3		УГОЛОК 63x63x6 ГОСТ 8509-72 ВСТ 3кп2-ТУ14-1-3023-80 с = 800	1	458	
4		УГОЛОК 63x63x6 ГОСТ 8509-72 ВСТ 3кп2-ТУ14-1-3023-80 с = 650	1	371	

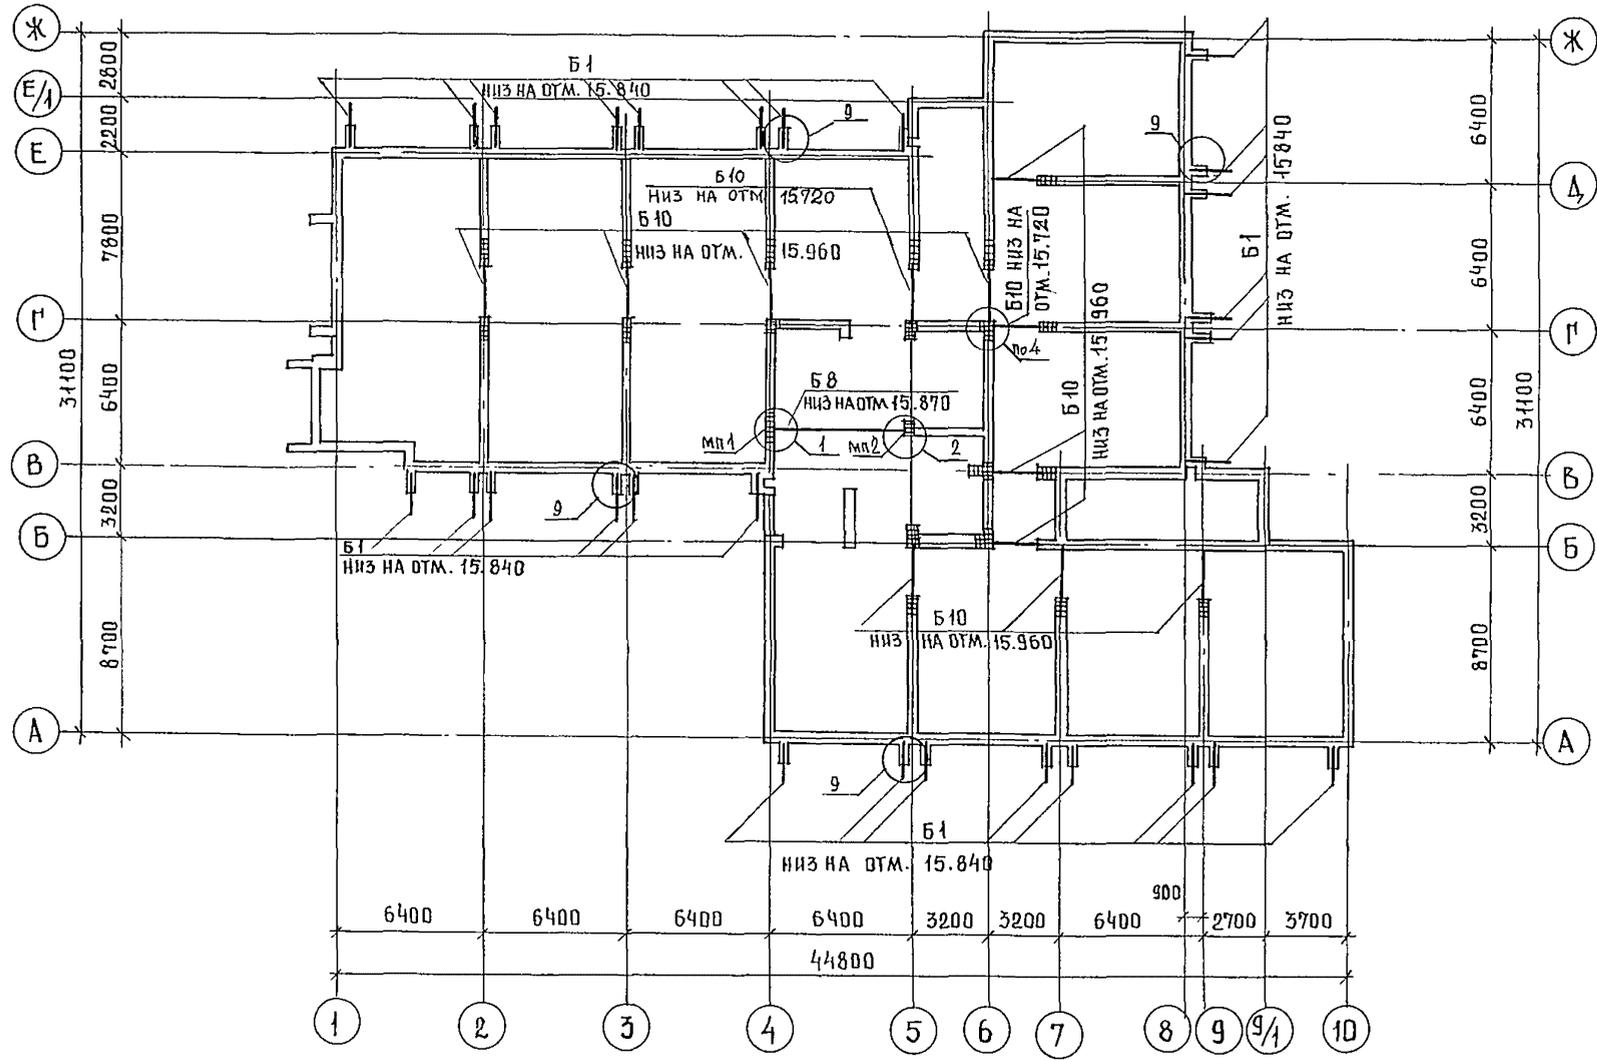

УСЛОВНЫЕ ОБОЗНАЧЕНИЯ

— КИРПИЧНАЯ КЛАДКА, АРМИРОВАННАЯ СЕТКОЙ Ø4, шаг ячейкой 50x50, l=1200 ЧЕРЕЗ 2 РЯДА КЛАДКИ ПО ВСЕЙ ВЫСОТЕ ЭТАЖА (ПОЗ.7)

- УЗЛЫ РАЗРАБОТАНЫ НА ЛИСТАХ 52, 53
- СЕТКИ ДЛЯ АРМИРОВАНИЯ КЛАДКИ УЧТЕНЫ НА ЛИСТЕ 19 (ПОЗ.7)

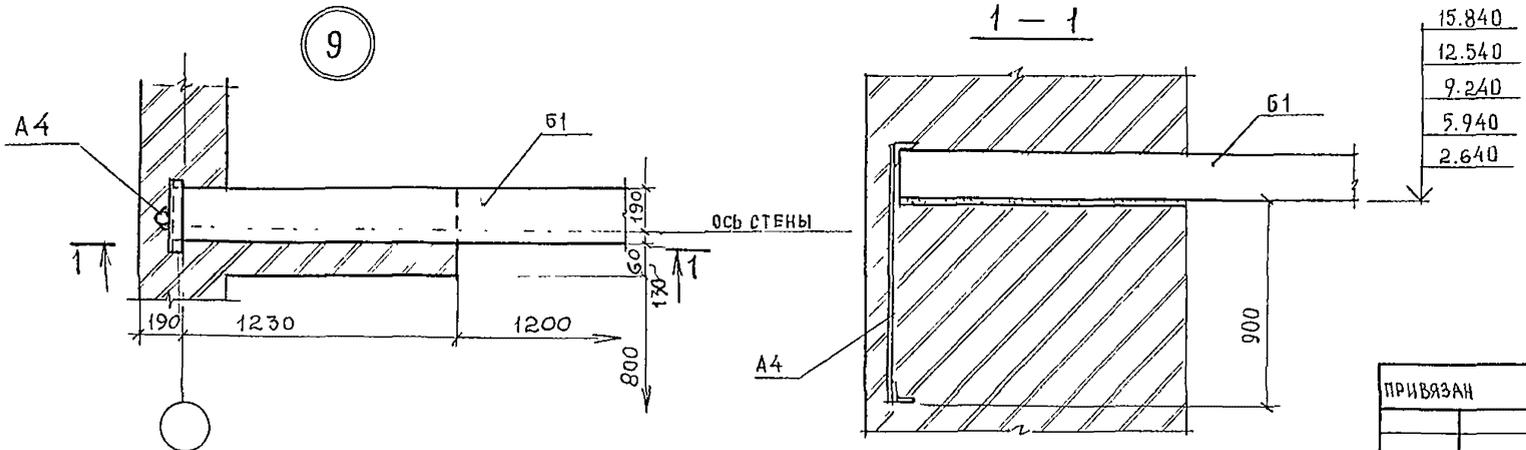

		244-1-66-86-АС3	
ГЛАВ. ИНЖ.	ЧЕРНОВ		
НАЧ. АПМБ	ОРЗУЛ		
СПИЖАЛМ	СОБЕННИКОВ		
Г.АП	БЕЛЬМАН		
Г.ИП	КУДРЯВЦЕВА		
РУК. ПРО. ИНЖ.	ИВАНОВА		
РАЗРАБ.	БУССЕЛЬ		
И. КОНТР.	НОВИКОВА		
ПРИВЯЗАН		СПАЛЬНИЙ КОРПУС НА 250 МЕСТ ДЛЯ САНАТОРИЕВ /СТЕНЫ КИРПИЧНЫЕ/	СТАЦИЯ ЛИСТ ЛИСТОВ р 50
ИНВ. №		СХЕМЫ РАСПОЛОЖЕНИЯ БАЛОК ПЕРЕКРЫТИЯ НА ОТМЕТКЕ 16.500	ЦНИИЭП КУРОРТНО-ТУРИСТСКИХ ЗДАНИЙ И КОМПЛЕКСОВ

СХЕМА РАСПОЛОЖЕНИЯ ЭЛЕМЕНТОВ БАЛОК ПОКРЫТИЯ И ПЕРЕКРЫТИЯ НА ОТМ. 19.800 МЕЖДУ ОСЯМИ 4-Б И Б-Г


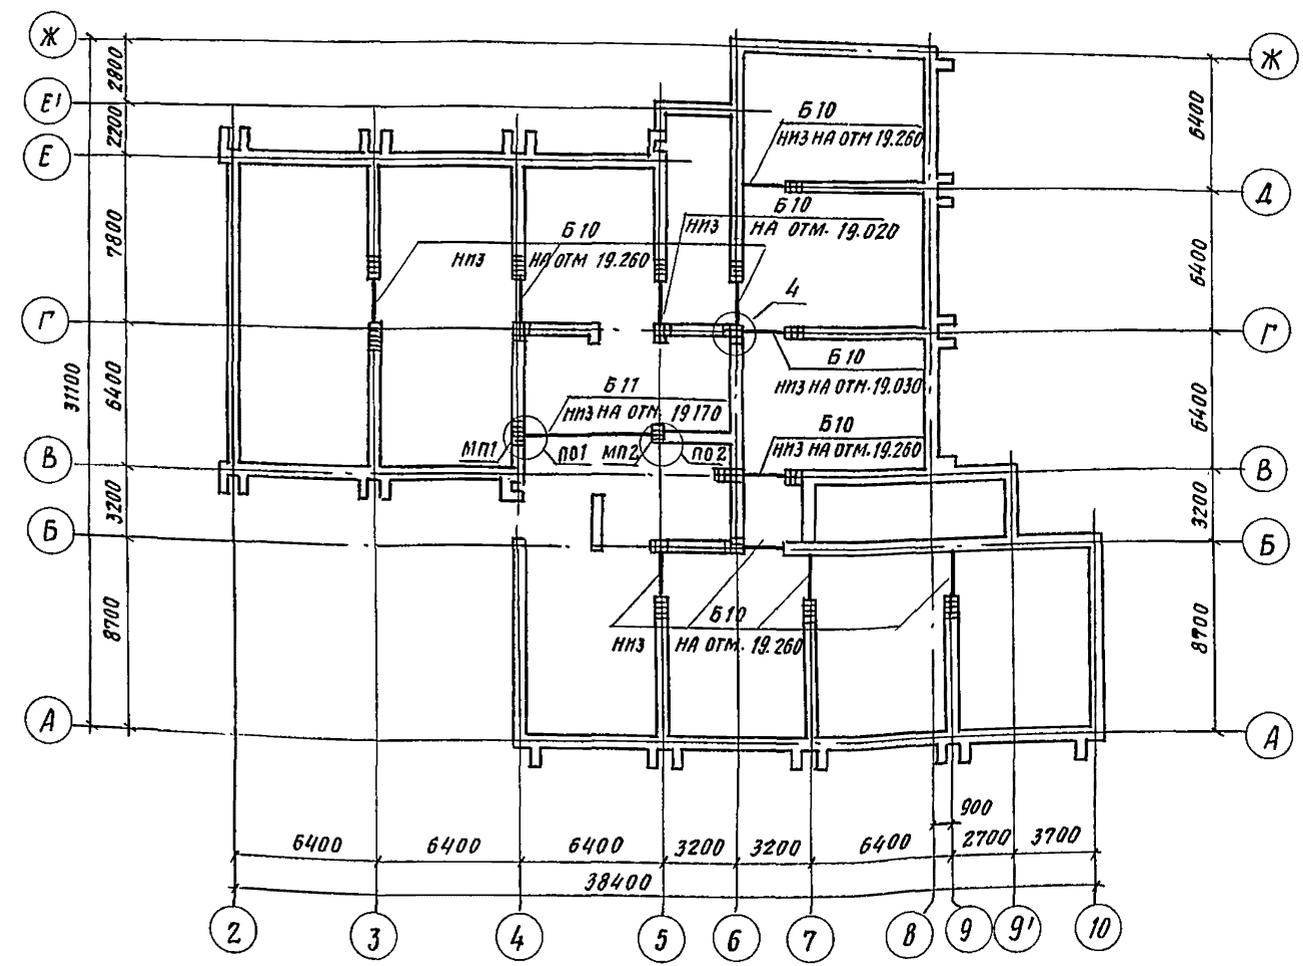


СХЕМА РАСПОЛОЖЕНИЯ ЭЛЕМЕНТОВ БАЛОК ПОКРЫТИЯ МЕЖДУ ОСЯМИ 4-Б И Б-Г

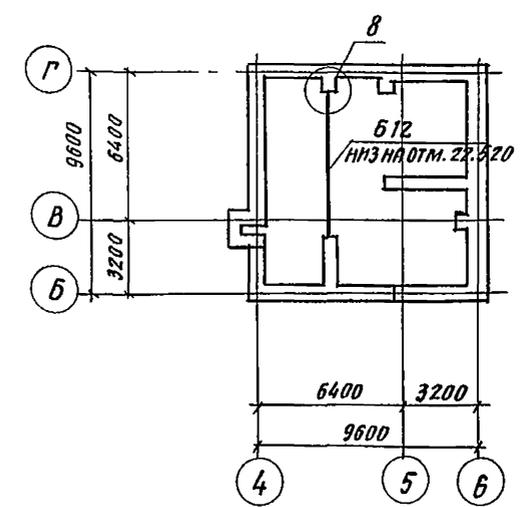

СПЕЦИФИКАЦИЯ ЭЛЕМЕНТОВ БАЛОК ПОКРЫТИЯ

МАРКА ПОЗ.	ОБОЗНАЧЕНИЕ	НАИМЕНОВАНИЕ	КОЛ.	МАССА ЕД., КГ	ПРИМЕЧАНИЕ
Б 10	1.038.1-1.2 40000-04	ПЕРЕМЫЧКА ЗПП 27-71	11	568	
Б 11	1.225-2 вып.4 лист 12	БАЛКА П 72-Б3	1	3470	
Б 12	1.225-1-3-3000-01	БАЛКА ПР 90.4.7-4	1	4780	
МП1	лист 52	МОНОЛИТНАЯ ПОДУШКА МП1	1		
МП2	лист 52	МОНОЛИТНАЯ ПОДУШКА МП2	1		
3		УГОЛОК 63*63*6 ГОСТ 8509-72 ВСТЗ КП2-ТУ 14-1-3023-80 Е: 800	1	4,58	
4		УГОЛОК 63*63*6 ГОСТ 8509-72 ВСТЗ КП2-ТУ 14-1-3023-80 Е: 650	1	3,71	

УСЛОВНЫЕ ОБОЗНАЧЕНИЯ

Кирпичная кладка армированная сеткой из стержней ФАВР-1 в ячейкой 50*50 длиной 1200 через 2 ряда кладки (поз.7)

- Узлы разработаны на листах 52,53
- Сетки для армирования кладки учтены на листе 19 (поз.7)


244-1-66.86-АС3

ГЛ. КОМП. ИИ	ЧЕРНОВ				
НАЧ. АРХИТ.	БРЕЗУЛ				
ГЛАВ. ИНЖ. СОВЕЩНИКОВ					
САП	БЕЛЬМАН				
ГИП	КУДРЯВЦЕВА				
РУК. ГР. ИИ	ИВАНОВА				
РАЗРАБ.	БУСЦЕЛЬ				
И-КОНТР.	НОВИКОВА				

СПАЛЬНЫЙ КОРПУС НА 250 МЕРТ ДЛЯ САНАТОРИЕВ / СТЕНЫ КИРПИЧНЫЕ /	СТАНДА	ЛИСТ	ЛИСТОВ
	Р	51	

СХЕМА РАСПОЛОЖЕНИЯ БАЛОК ПЕРЕКРЫТИЯ МЕЖДУ ОСЯМИ 4-Б, Б-Г И ПОКРЫТИЯ

ЦНИИ ЭП КУРОРТНО-ТУРИСТСКИХ ЗДАНИЙ И КОМПЛЕКСОВ

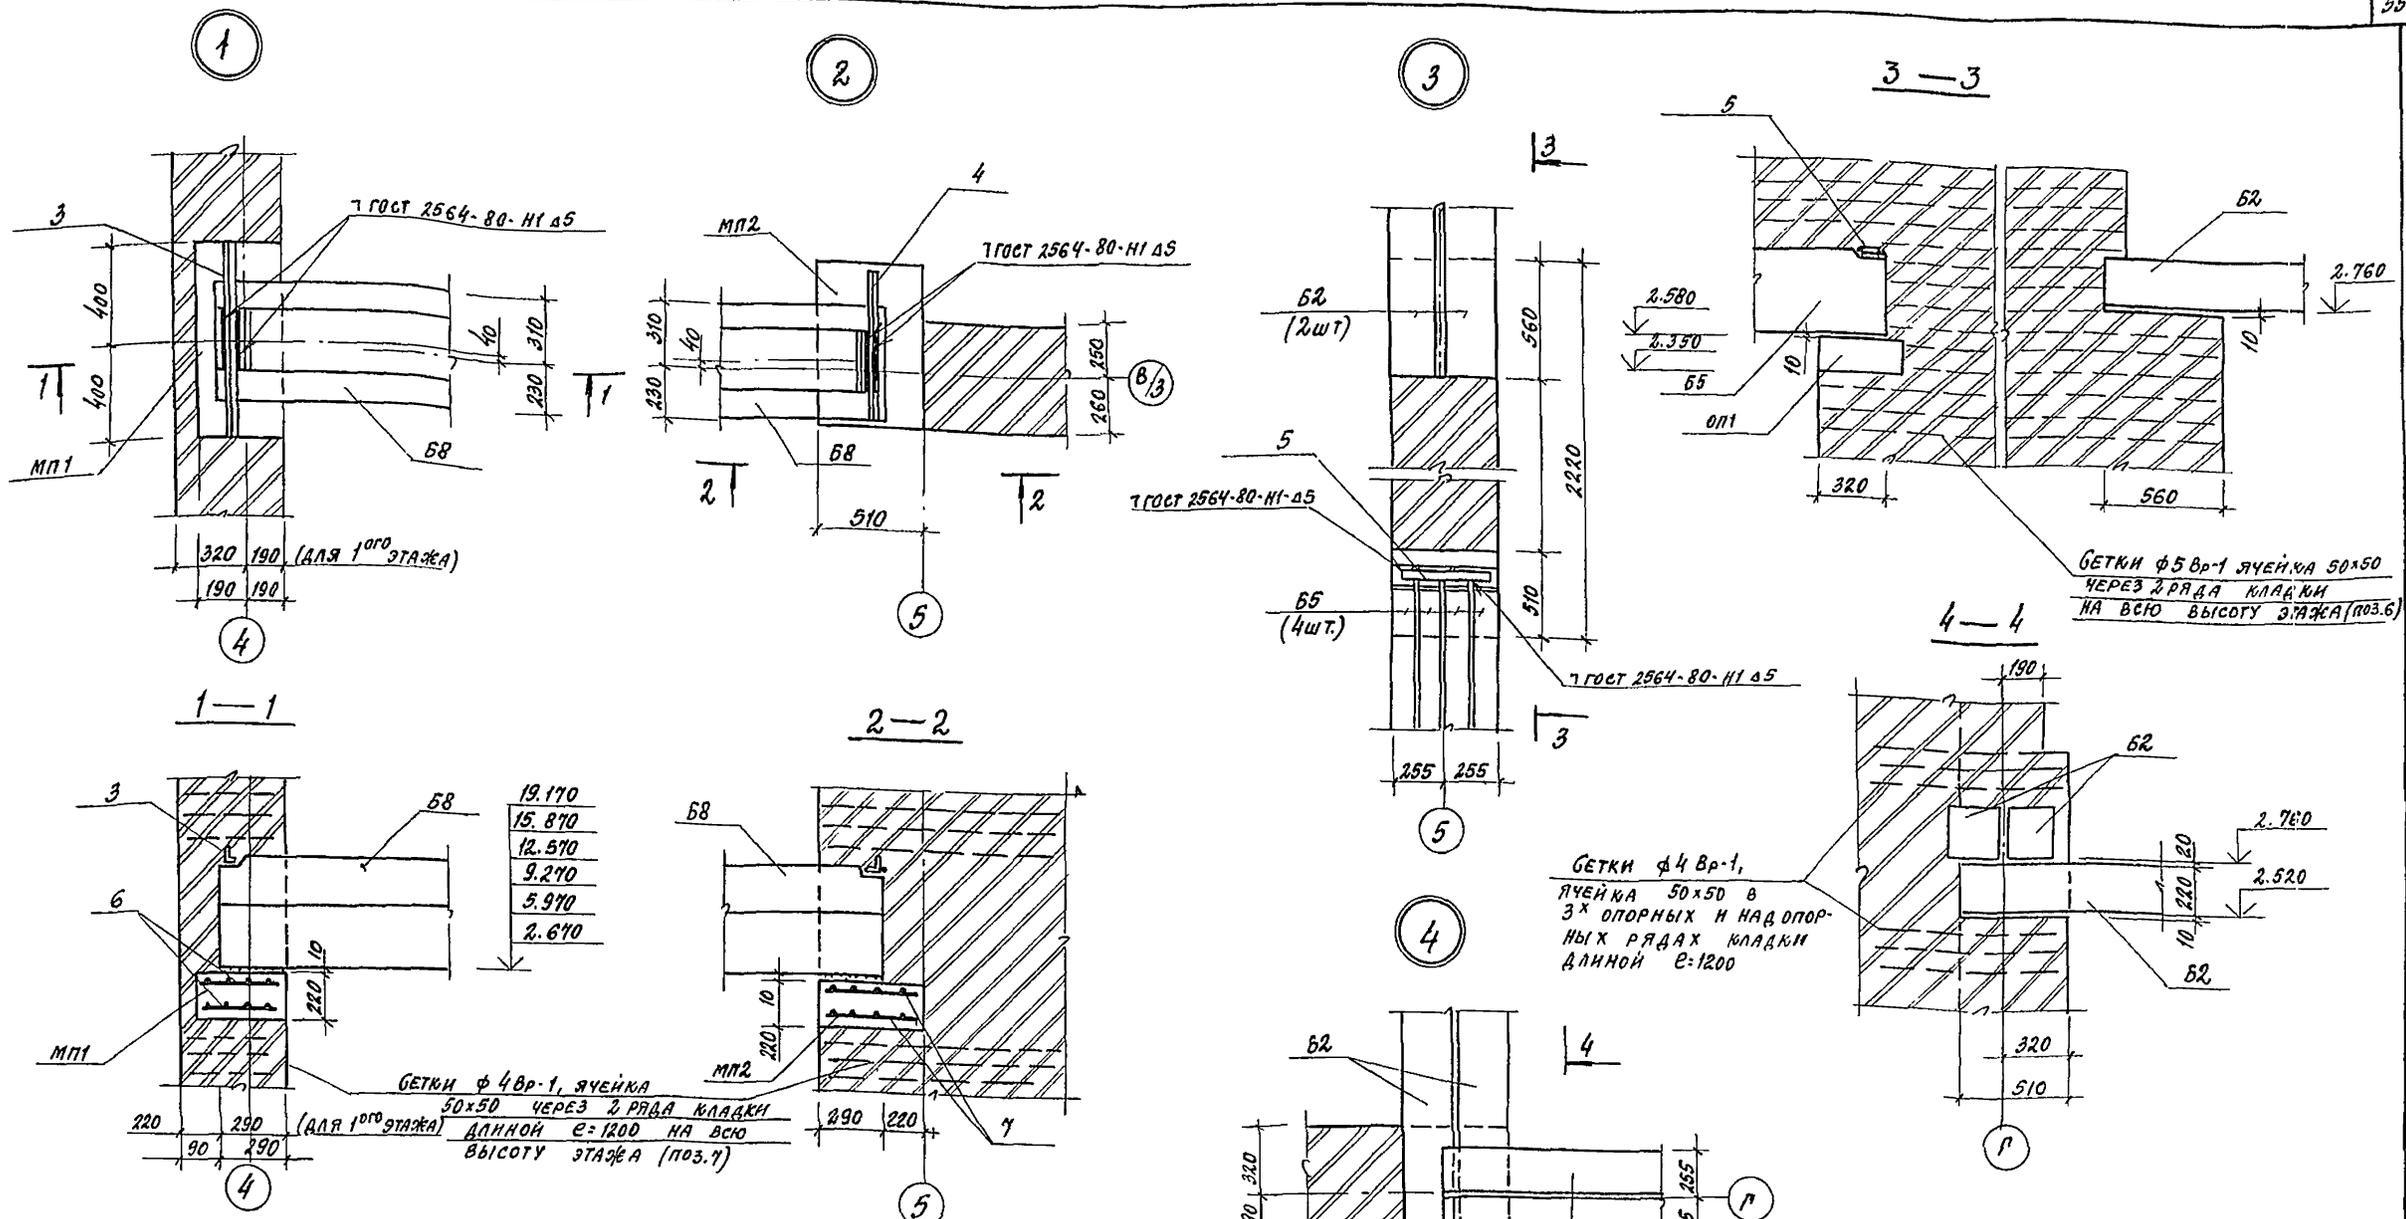

19.170
15.870
12.570
9.270
5.970
2.670

БЕТОН Ф 4 Вр-1, ЯЧЕЙКА
50x50 ЧЕРЕЗ 2 РЯДА КЛАДКИ
ДЛИНОЙ С=1200 НА ВСЮ
ВЫСОТУ ЭТАЖА (ПОЗ.7)

БЕТОН Ф 4 Вр-1,
ЯЧЕЙКА 50x50 В
3х ОПОРНЫХ И НАД ОПОР-
НЫХ РЯДАХ КЛАДКИ
ДЛИНОЙ С=1200

БЕТОН Ф 5 Вр-1 ЯЧЕЙКА 50x50
ЧЕРЕЗ 2 РЯДА КЛАДКИ
НА ВСЮ ВЫСОТУ ЭТАЖА (ПОЗ.6)

СПЕЦИФИКАЦИЯ ЭЛЕМЕНТОВ МОНОЛИТНЫХ ПОДУШЕК МП1, МП2

ФОРМАТ	ЗОНА	ПОЗ.	ОБОЗНАЧЕНИЕ	НАИМЕНОВАНИЕ	КОЛ.	ПРИМЕ- ЧАНИЕ
				<u>МП1</u>		
				<u>ДЕТАЛИ</u>		
Б.4		6		С 5Вр1-100 360x780 ГОСТ 8478-81	2	
				<u>МАТЕРИАЛЫ</u>		
		8		БЕТОН В 12.5	007	м ³
				<u>МП2</u>		
				<u>ДЕТАЛИ</u>		
Б.4		7		С 5Вр1-100 480x740 ГОСТ 8478-81	2	
				<u>МАТЕРИАЛЫ</u>		
		8		БЕТОН В 12.5	009	м ³

ВЕДОМОСТЬ
РАСХОДА СТАЛИ НА ЭЛЕМЕНТ, КГ






МАРКА НЗДЕЛИЯ	НЗДЕЛИЯ АРМАТУРНЫЕ	
	АРМАТУРА КЛАССА	
	Вр-1	
МП-1	ТУ 14-4-659-75	
	Ф5	
МП-1	0.9	
МП-2	1.2	

244-1-66.86-АСЗ					
НАЧ. ДИП. 6	ДРЗУА				
ОТВ. ЗА ПР.	ОБЪЕМНИКОВ	БЕЛЫЙ	КУДРЯВЦЕВ	КОНСТ. Р.	ЛИСТОВ
ПРИВЯЗАН	РАП	БЕЛЫЙ	КУДРЯВЦЕВ	КОНСТ. Р.	ЛИСТОВ
	РУК. ГР. ИИ	ПЛАКОВА	КУДРЯВЦЕВ		
	РАЗРАБ	ПАВЛОВА	КУДРЯВЦЕВ		
ИНВ. №	И. КОНТР.	НОВИКОВА	КУДРЯВЦЕВ		


СТАЛЬНЫЙ КОРПУС НА 250 МЕСТ
ДЛЯ САНАТОРИЕВ
(СТЕНЫ КИРПИЧНЫЕ)

УЗЛЫ И СХЕМЫ БАЛОК



ЦНИИЭП
КУРОРТНО-ТУРИСТСКИХ
ЗАДАНИЙ И КОМПЛЕКСОВ

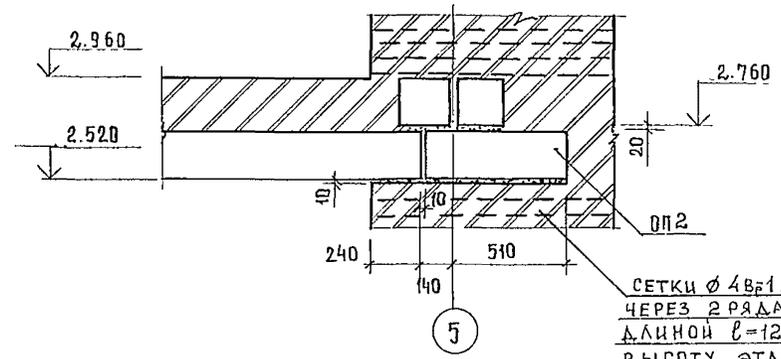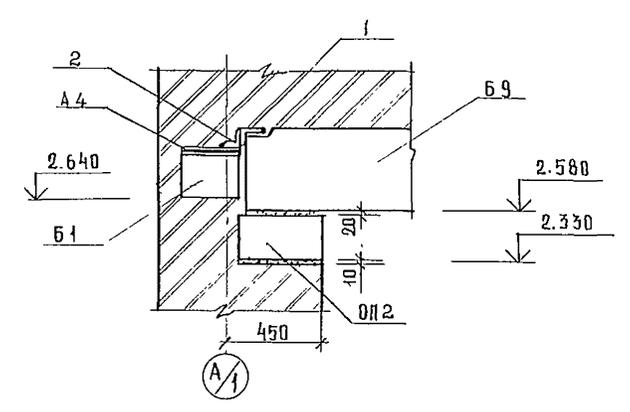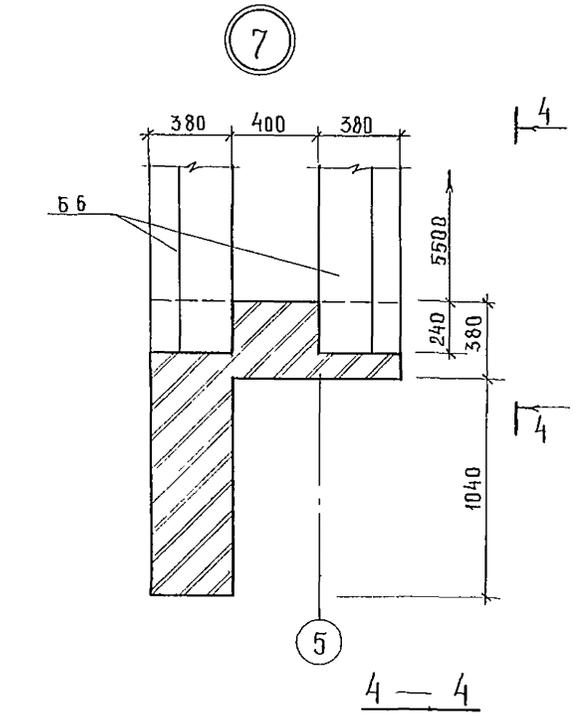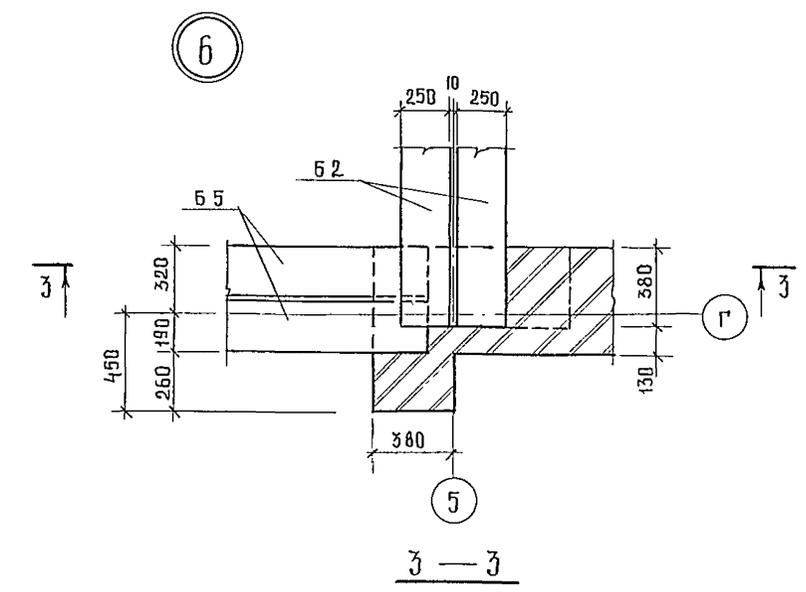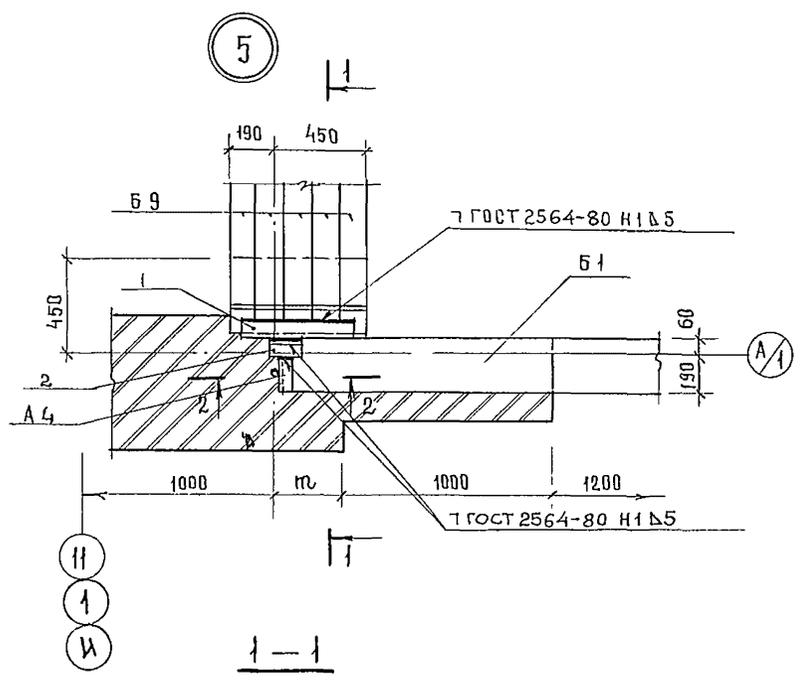

СЕТКИ Ø 4 В 21, ЯЧЕЙКА 50x50
 ЧЕРЕЗ 2 РЯДА КЛАДКИ
 ДЛИНОЙ $l=1200$ НА ВСЮ
 ВЫСОТУ ЭТАЖА (ПОЗ.7)

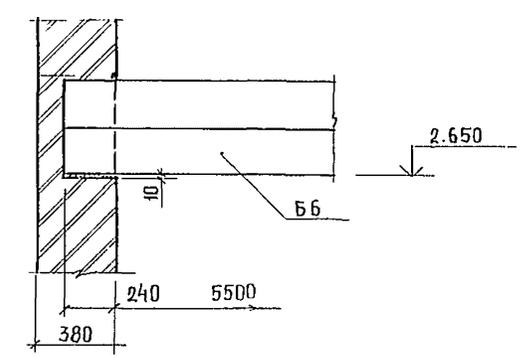



2-2

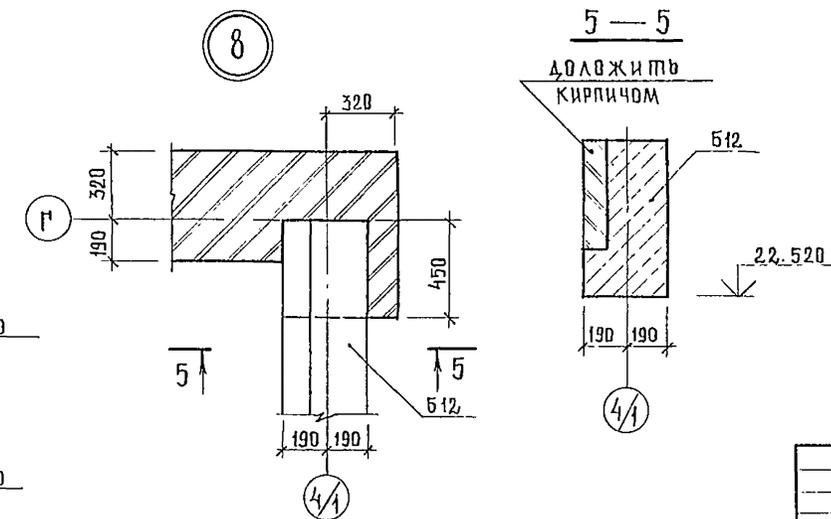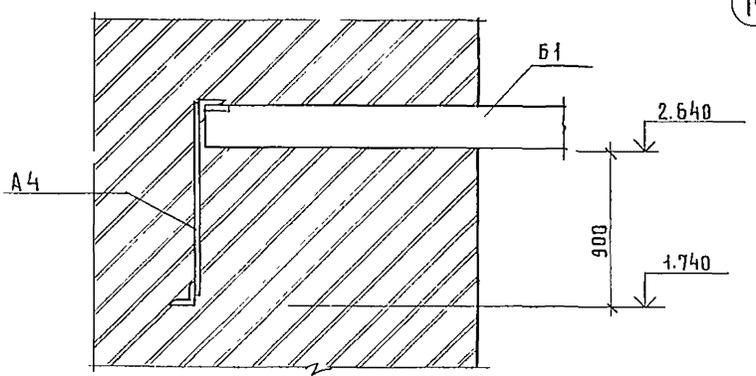

5-5
 ДОЛЖИТЬ
 КИРПИЧОМ

				244-1-66.86-AC-3	
НАЧАЛМ Б	ОРЗУЛ			СПАЛЬНЫЙ КОРПУС НА 250 МЕСТ	СТАДИЯ ЛИСТ
ДИЖИТАИ	СОБЕННИКОВ			ДЛЯ САНАТОРИЕВ	ЛИСТОВ
РА П	БЕЛЬМАН			/ СТЕНЫ КИРПИЧНЫЕ /	Р 53
М И П	КУДРЯВЦЕВА				
РУК. ГР. ИН	ИВАНОВА				
РАЗРАБ	ПАВЛОВА			УЗЛЫ К СХЕМАМ БАЛОК	ЦНИИЭП
Н. КОЯТ	НОВИКОВА				КУРОРТНО-ТУРИСТСКИХ
					ЗДАНИЙ И КОМПЛЕКСОВ

АЛЮБИУМ Ш

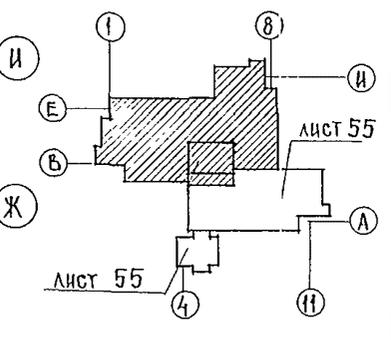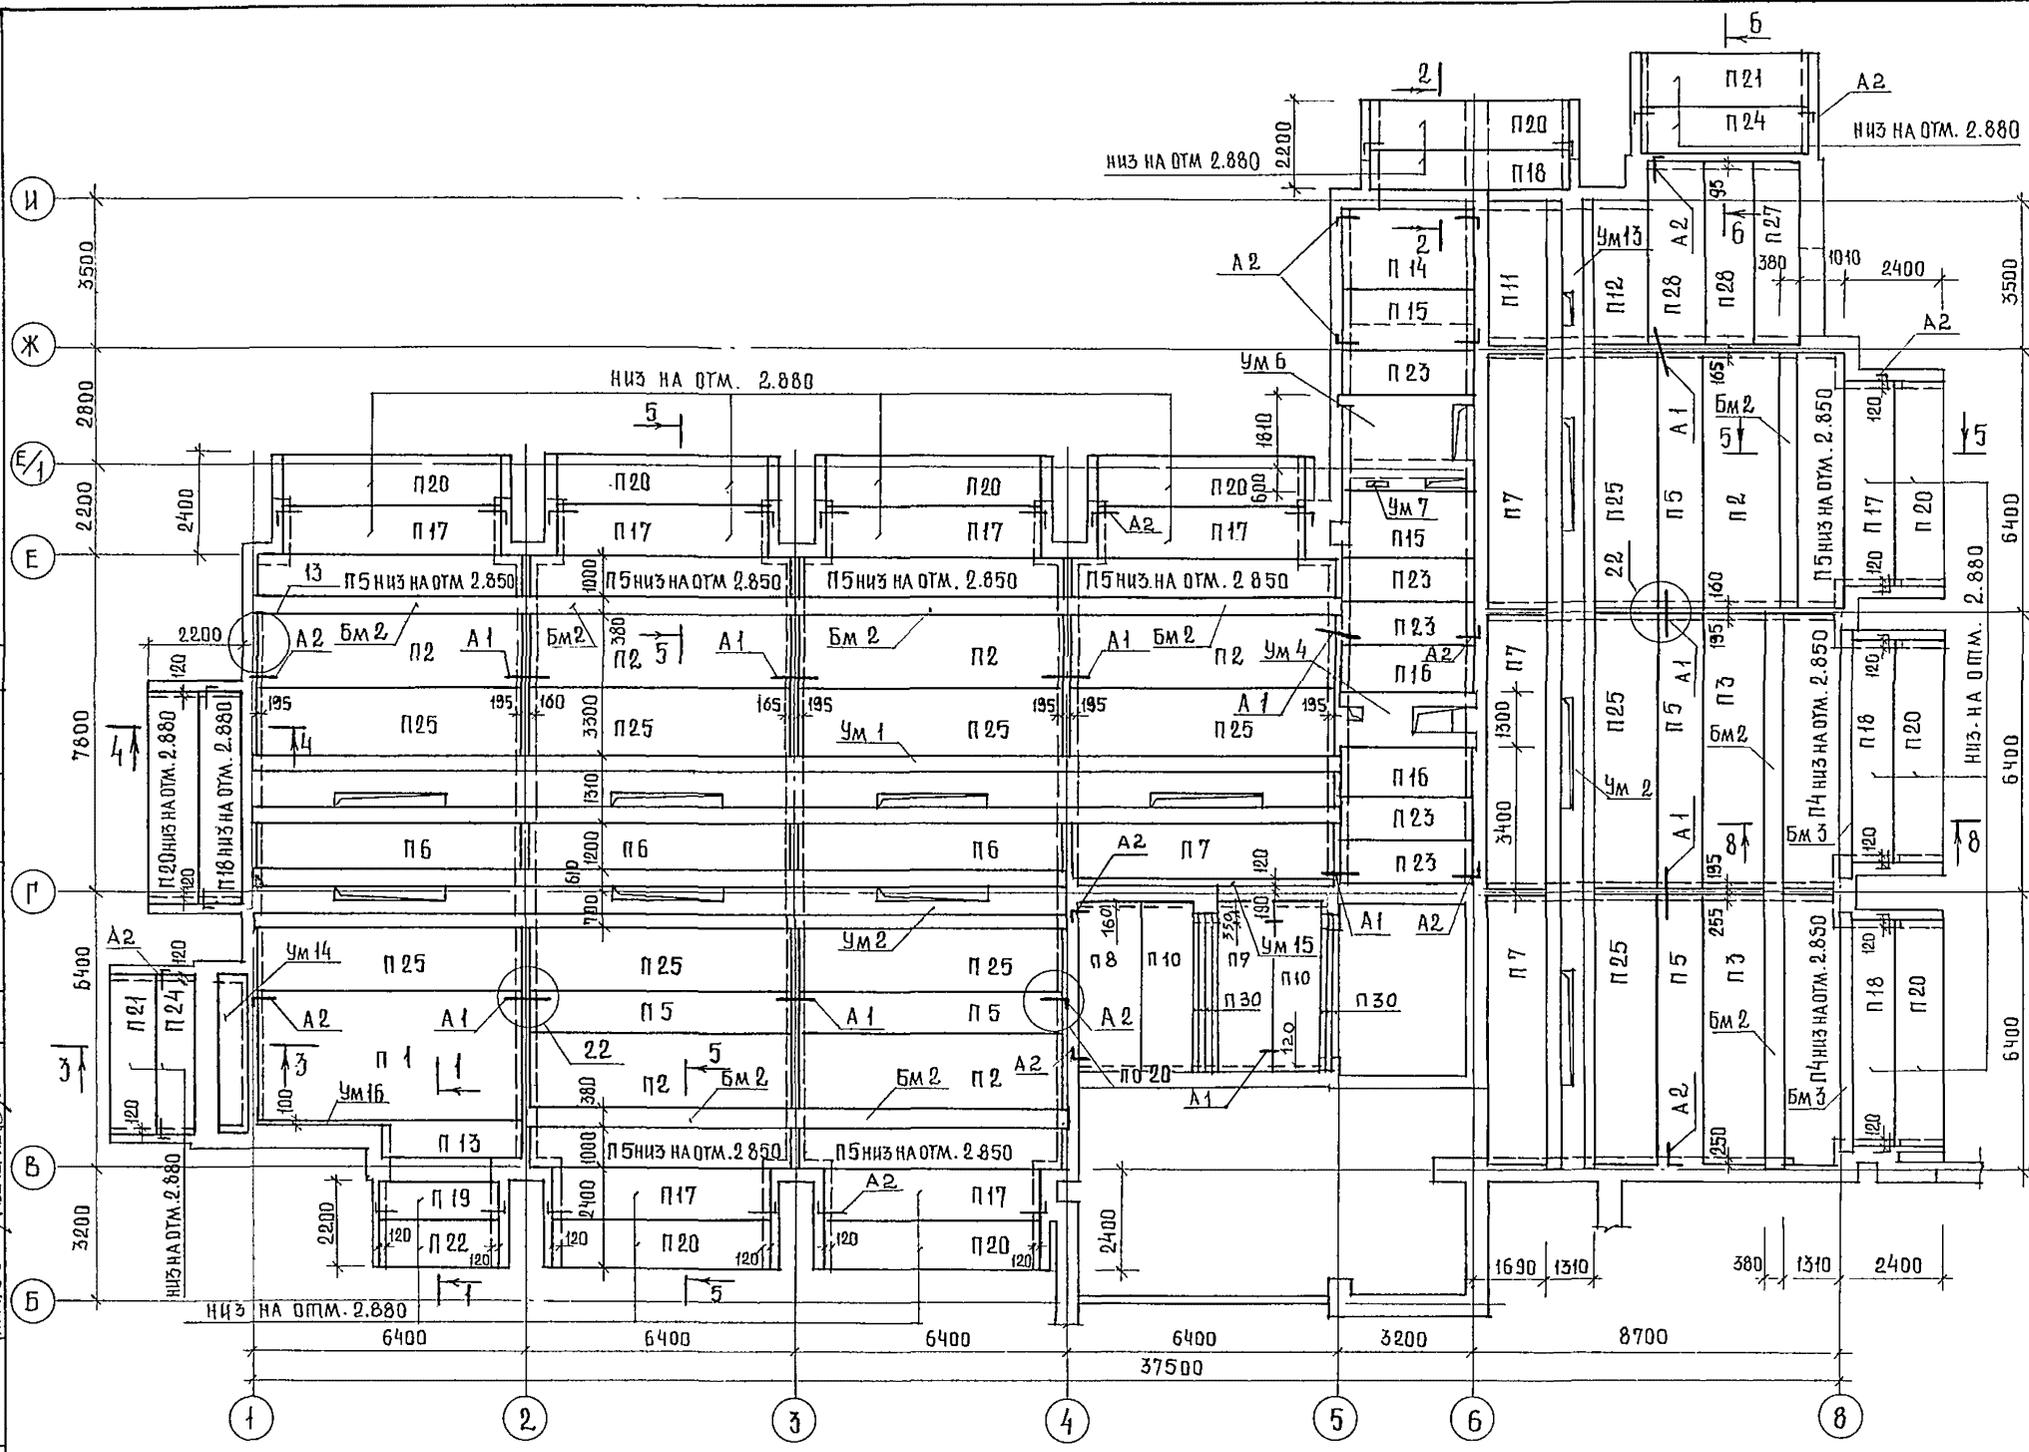



1. НИЗ ПЛИТ НА ОТМЕТКЕ 3.300, КРОМЕ ОБОЗНАЧЕННЫХ НА СХЕМЕ
2. СПЕЦИФИКАЦИЮ ЭЛЕМЕНТОВ ПЕРЕКРЫТИЯ СМ.ЛИСТ 69
3. ВСЕ УЗЛЫ ПРИНЯТЫ ПО СЕРИИ 2.240-1 ВЫП. 2
4. СЕЧЕНИЯ 1-1... 6-6 И 8-8 СМ. ЛИСТ 65, 66.
5. МОНОЛИТНЫЕ УЧАСТКИ СМ. ЛИСТЫ 70... 84.

ИНЖ. С.В. КУШНЕВА
 ДИЖ. С.В. КУШНЕВА

244-1-66.86-AC-3			
ГЛАВ. ИНЖ. ЧЕРНОВ			
ИНЖ. АЛМ. Б. ОРЗУЛ			
ИНЖ. С.В. КУШНЕВА			
РАП БЕЛМАН		СПАЛЬНЫЙ КОРПУС НА 250 МЕСТ ДЛЯ САНАТОРИЕВ /СПЕНЫ КИРПИЧНЫЕ /	СТАДИЯ ЛИСТ ЛИСТОВ Р 54
ГИП КУДРЯВЦЕВА			
РСК. ПР. ИНЖ. ИВАНОВА		СХЕМА РАСПОЛОЖЕНИЯ ЭЛЕМЕНТОВ ПЕРЕКРЫТИЯ НА ОТМ. 3.300 МЕЖДУ ОСЯМИ Б-И И 1-8	ЦНИИЭП КУРОРТНО-ТУРИСТИЧЕСКИХ ЗДАНИЙ И КОМПЛЕКСОВ
СТ. ИНЖ. ТИМОХИНА			
РАЗРАБ. ЧИЖОВ			
И КОНТР. НОВИКОВА			

ПРИВЯЗАН	
ИНВ. N	

РАСХОДИНА 12.12.72
КУШНЕРОВА
И.М. Ш.С.
И.М.К. 30

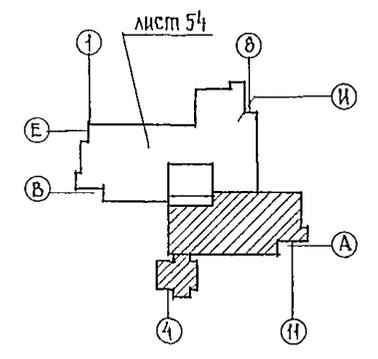
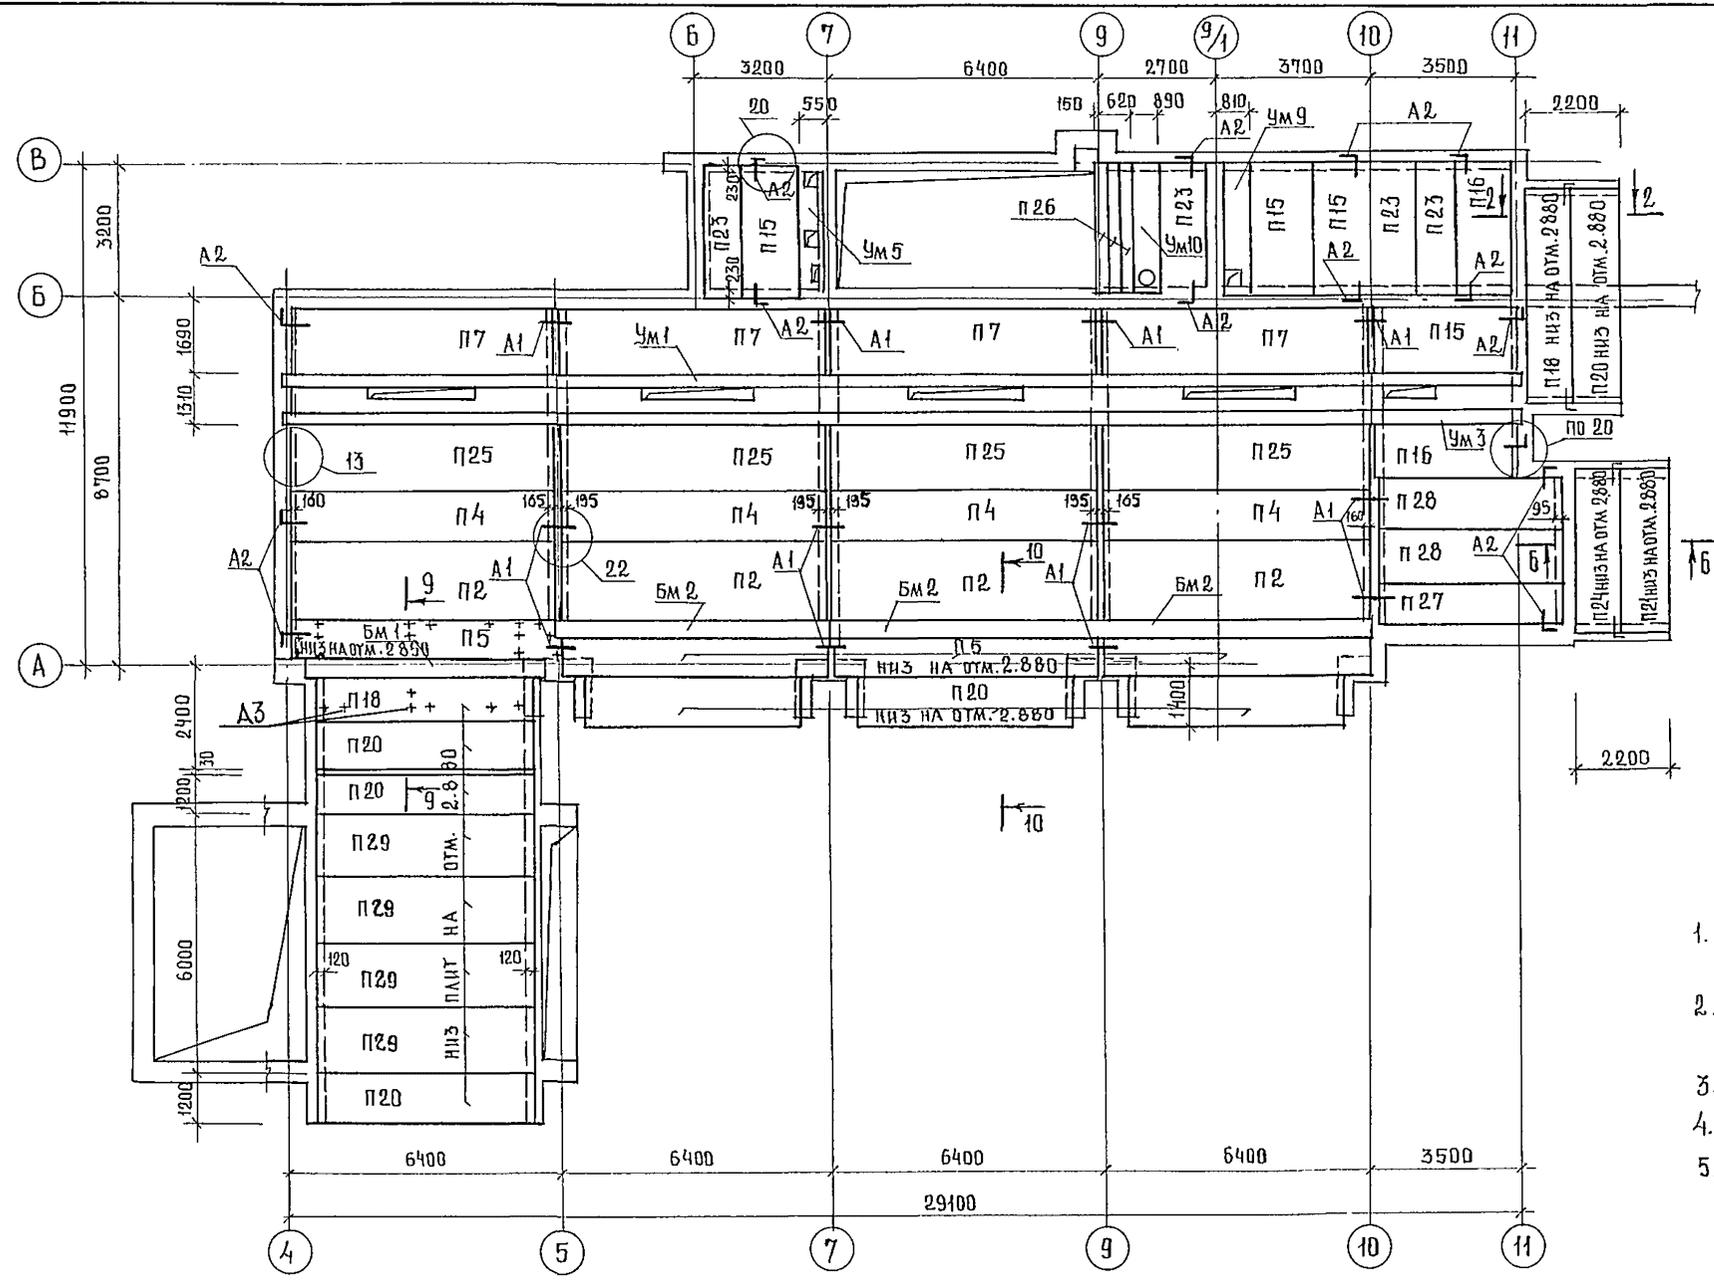


1. Низ плит на отметке 3.000, кроме оговоренных на схеме.
2. Спецификацию элементов перекрытия смотри лист 69
3. Все узлы приняты по серии 2.240-1 вып 2.
4. Сечения смотри листы 65..68
5. Закладную деталь АЗ устанавливать согласно схеме впрашей см лист 100

244-1-66.86-AC-3			
РАСХОДИНА	ЧЕРНОВ	И.М. Ш.С.	
НАЧАЛЬНИК	ОРЗУА		
РАСХОДИНА	СОБЕННИКОВ	И.М. Ш.С.	
РАСХОДИНА	БЕЛЬМАН	И.М. Ш.С.	
РАСХОДИНА	КУДРЯВЦЕВА	И.М. Ш.С.	
РАСХОДИНА	ИВАНОВА	И.М. Ш.С.	
РАСХОДИНА	БУССЕЛЬ	И.М. Ш.С.	
И.М. Ш.С.	НОВИКОВА	И.М. Ш.С.	

ПРИВЯЗАН	СПАЛЬНЫЙ КОРПУС НА 250 МЕСТ ДЛЯ САНАТОРИЕВ / СТЕНЬ КИРПИЧНЫЕ /		СТАДЯЯ ЛИСТ	ЛИСТОВ
			Р	55
		СХЕМА РАСПОЛОЖЕНИЯ ЭЛЕМЕНТОВ ПЕРЕКРЫТИЯ НА ОТМ 3.300 МЕЖДУ ОСЯМИ А-В И 4-11	ЦНИИЭП КУРОРТНО-ТЕРИТЕСТИЧЕСКИХ ЗДАНИЙ И КОМПЛЕКСОВ	

АБББДМ III

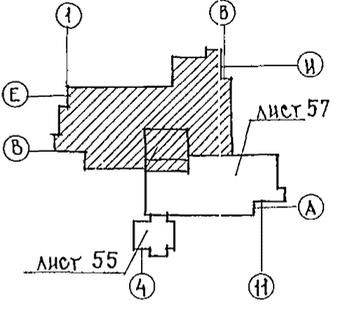
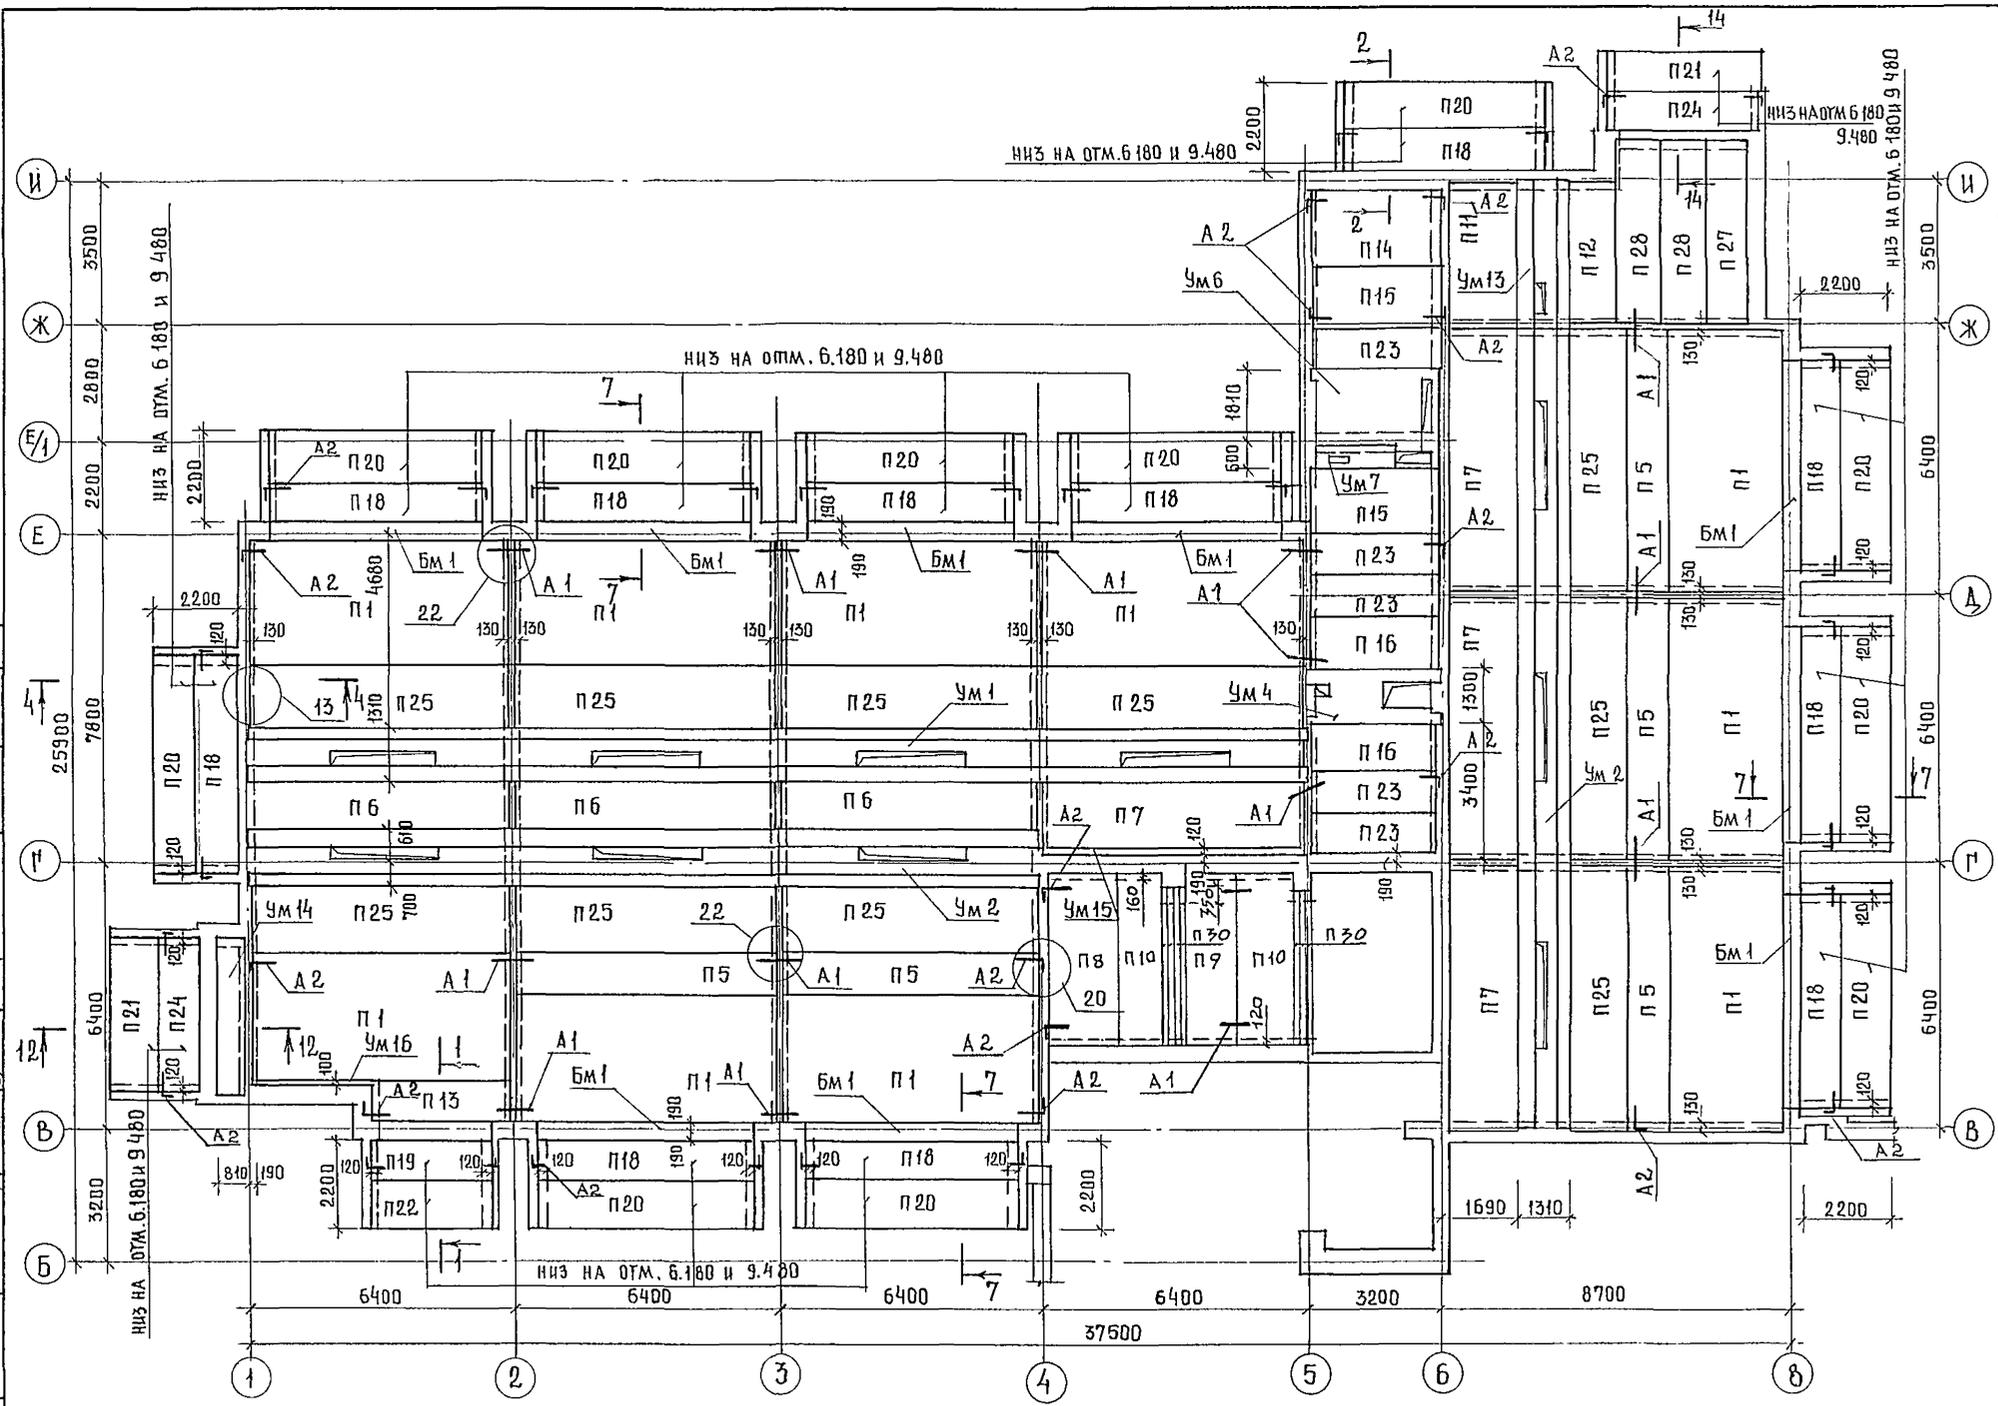


1. Низ плит на отметке 6.300 и 9.600, кроме отмеченных на схеме
2. Спецификацию элементов перекрытия см. лист 69
3. Все узлы приняты по серии 2.240-1 вып 2
4. Сечения 1-1...4-4; 6-6; 7-7 см. лист 65, 66
5. Монолитные участки см. листы 70... 84

ИВ.И. ПОДА ПИШИТЕЛИ
 ИИЖ В.К. НАЗКОВИНА КОВ
 ИИЖ З.О. КУШЕРЕВА ШКОЛ

		244-1-66.86-AC-3	
И.А. КОСКИН	ЧЕРНОВ		
НАЧАЛЬНИК	ОРЗУЧА		
МАШИНАСТРОИТЕЛЬ	СОБЕННИКОВ		
Г.А.П.	БЕЛМАН		
Г.И.П.	КУДРЯВЦЕВА		
РУКОВОДИТЕЛЬ	ИВАНОВА		
СТ. ИИЖ	ЛИМОХИНА		
РАЗРАБ.	ЧИЖОВ		
И КОНТРОЛЬ	НОВИКОВА		
		СПАЛЬНЫЙ КОРПУС НА 250 МЕСТ ДЛЯ САНАТОРИЕВ / СТЕНЫ КИРПИЧНЫЕ /	СТАДИОН ЛИСТ ЛИСТОВ Р 56
		СХЕМА РАСПОЛОЖЕНИЯ ЭЛЕМЕНТОВ ПЕРЕКРЫТИЯ НА ОТМ. 6.600; 9.900 МЕЖДУ ОСЯМИ Б-И И 1-8	ЦНИИ ЭП КУРОРТНО-ТУРИСТИЧЕСКИХ ЗДАНИЙ И КОМПЛЕКСОВ

ПРИВЯЗАН	
ИВ.Н.№	

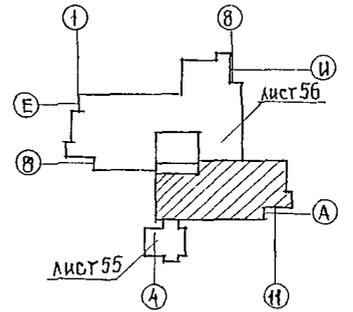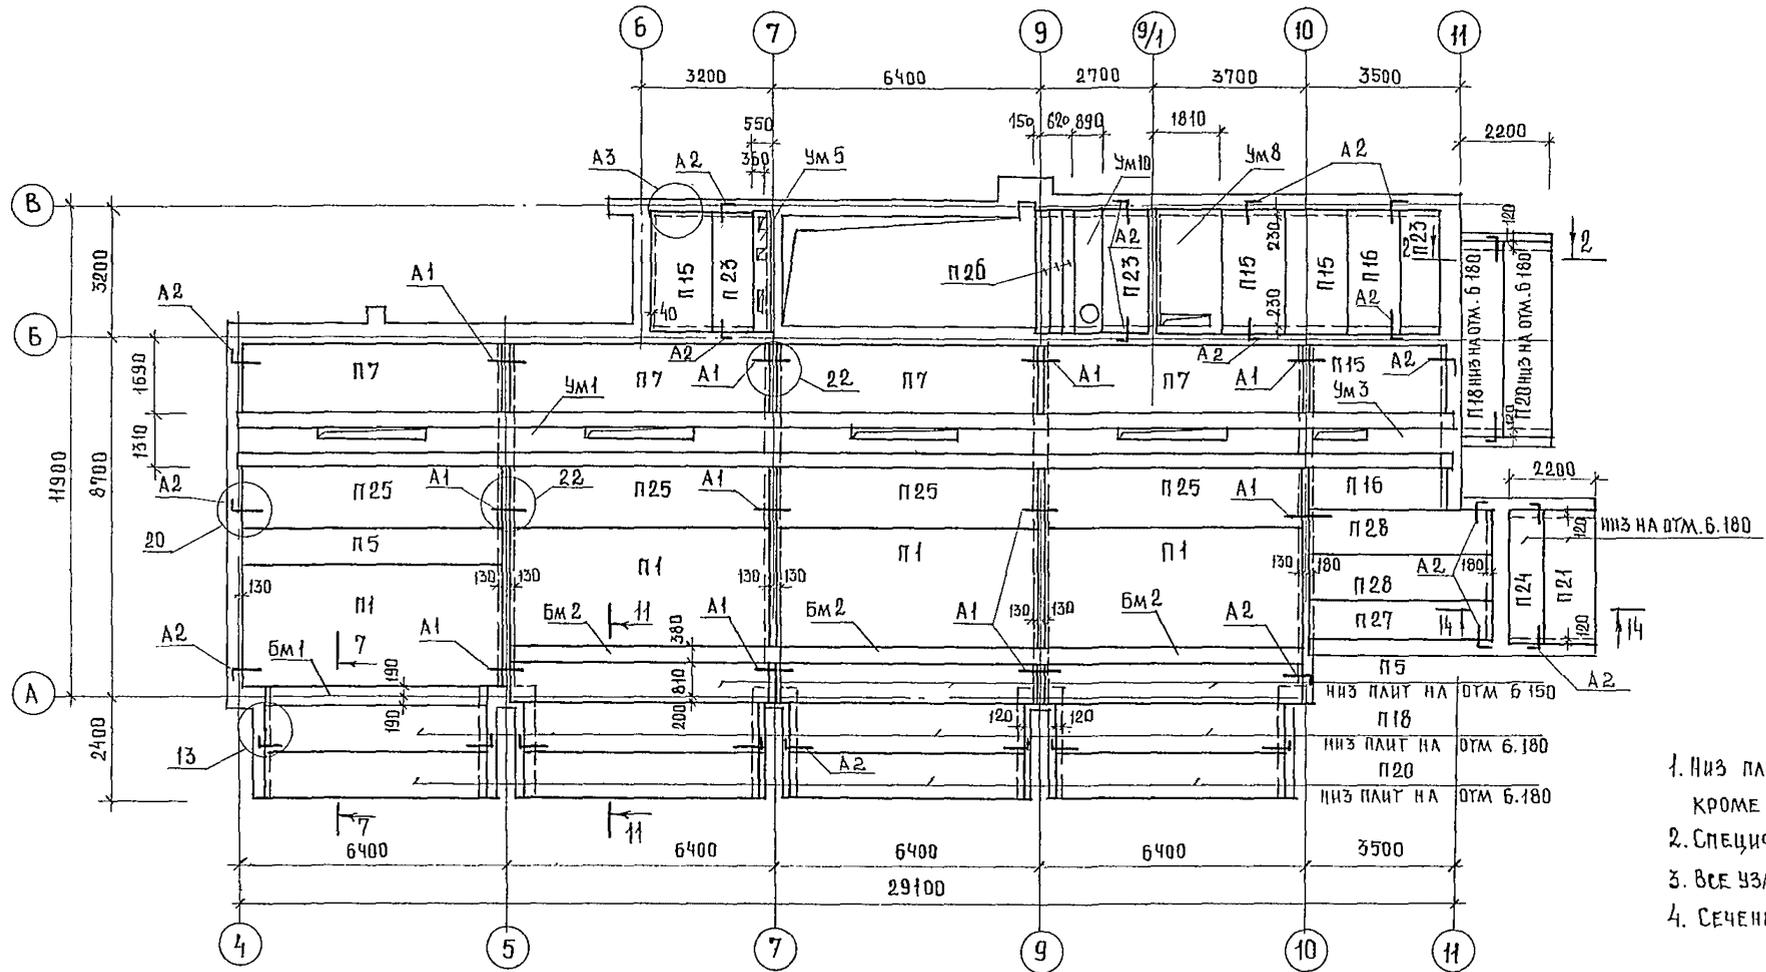



1. Ниж плит перекрытия на отметке 6.300, кроме оговоренных на схеме.
2. Спецификацию элементов перекрытия см лист 69
3. Все узлы приняты по серии 2.240-1 вып. 2.
4. Сечения смотри листы 65... 68

ЦИФ. № ПОДА. ПОДПИСЬ И А.А.ТА. В.ЗАМ. ИШБ.Н. П.А.К. В.К. И.А.Ж. Э.О. РАССУДИЛА И.А.А. КУШНЕРОВА

244-1-66.86-АС-3

ИНВ. №	ОБЪЕКТ	ЭТАЖ	КОМП. №	СТАДИЯ	ЛИСТ	ЛИСТОВ
ПРИВЯЗАН	ПРОЕКТАНТ	ПРОЕКТАНТ	ПРОЕКТАНТ	р	57	
	И.А.А.ТА	В.ЗАМ. ИШБ.Н.	П.А.К. В.К.	СНАБЖЕННЫЙ КОРПУС НА 250 МЕСТ ДЛЯ САНАТОРИЕВ /СТЕНЫ КИРПИЧНЫЕ/		
	И.А.А.ТА	В.ЗАМ. ИШБ.Н.	П.А.К. В.К.	СХЕМА РАСПОЛОЖЕНИЯ ЭЛЕМЕНТОВ ПЕРЕКРЫТИЯ НА ОТМ. 6.600 МЕЖДУ ОСЯМИ А-В И 4-11		
	И.А.А.ТА	В.ЗАМ. ИШБ.Н.	П.А.К. В.К.	ЦИНИЭП КУРОРТНО-ТУРИСТСКИХ ЗДАНИЙ И КОМПЛЕКСОВ ФОРМАТ А 2		



И.А.А.ТА
 В.ЗАМ. ИШБ.Н.
 П.А.К. В.К.
 И.А.А.ТА
 В.ЗАМ. ИШБ.Н.
 П.А.К. В.К.

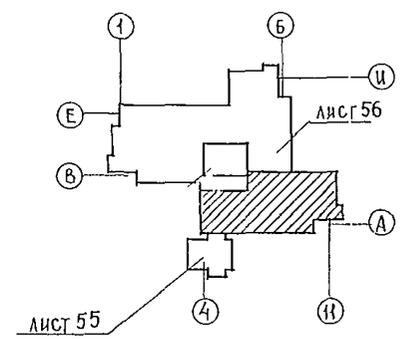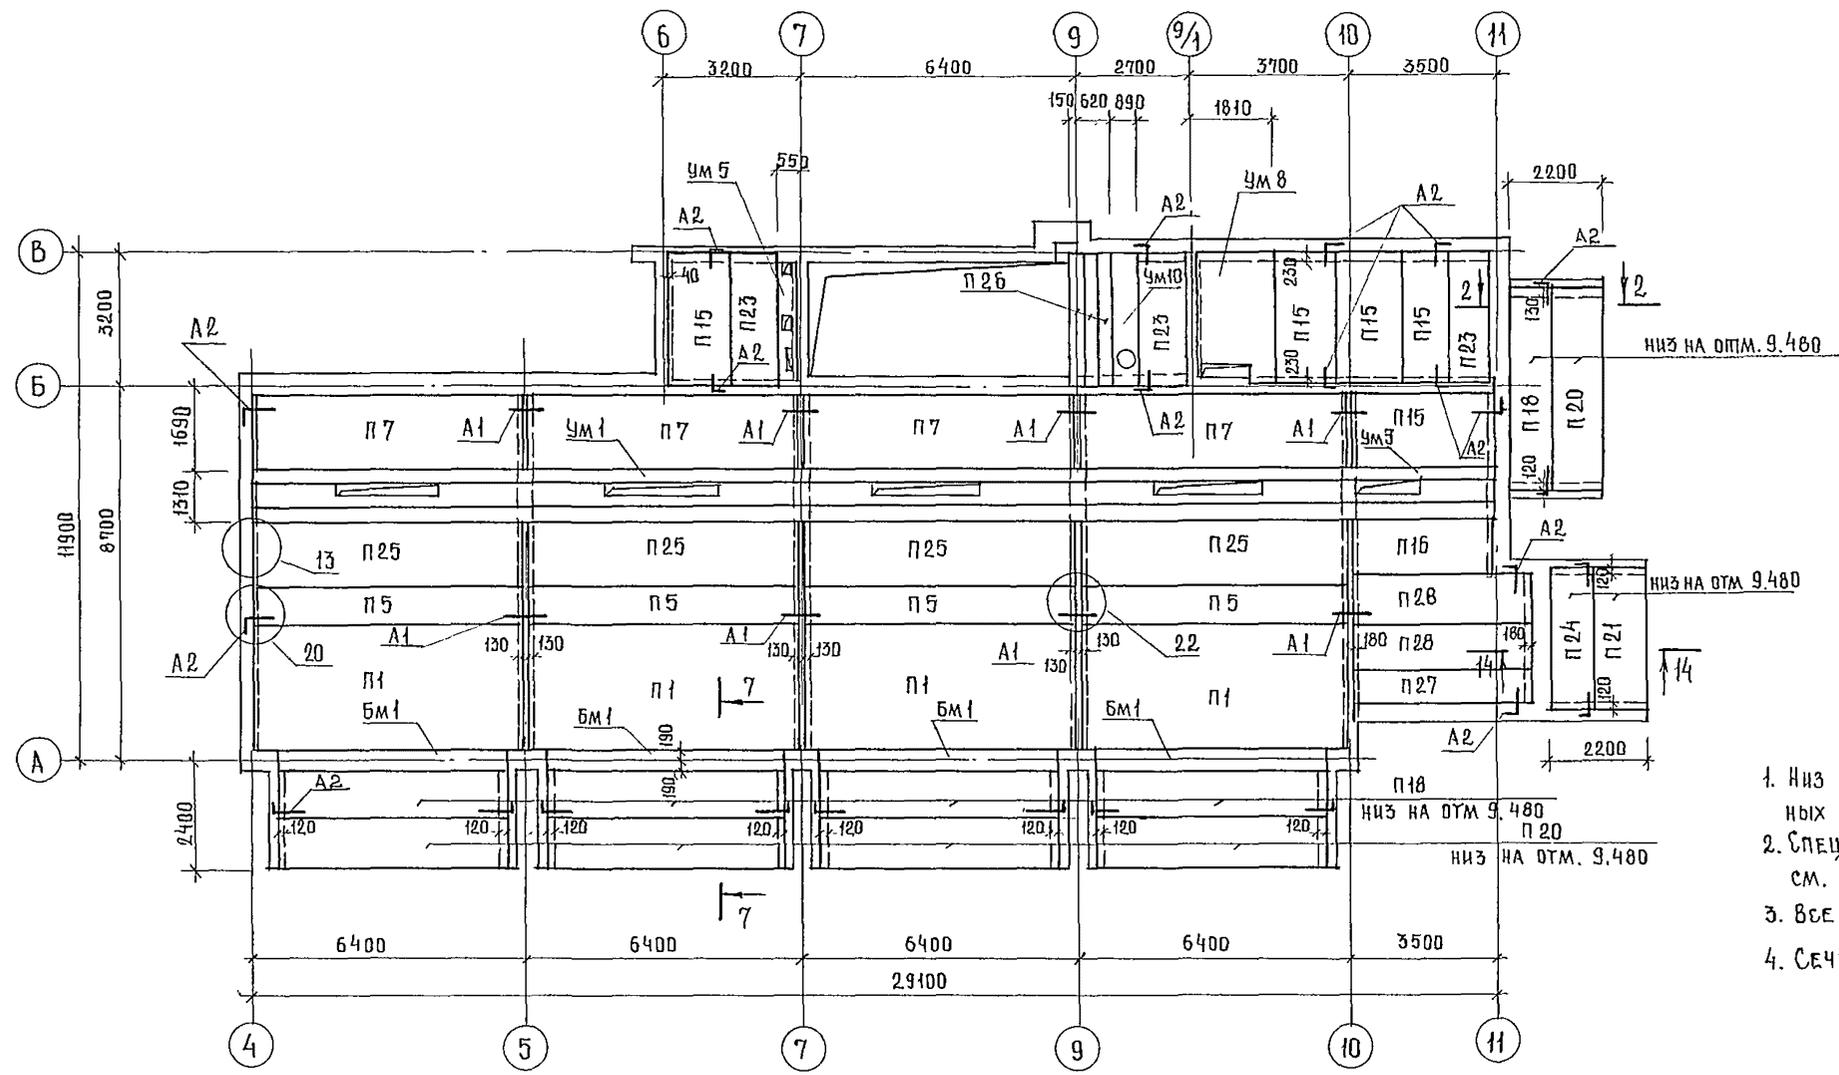

1. Низ плит перекрытия, кроме оговоренных на схеме, на отметке 9,600
2. Спецификацию элементов перекрытия см. лист 69
3. Все узлы приняты по серии 2.240-1 вып. 2
4. Сечения см. листы 65... 68.

ЦИЖ БК
 ЦИЖ. 3.0
 КИШЕРЕВ
 ШИШЕВ

244-1-66.86-АС-3					
И. КОНС. ИН		ЧЕРНОВ			
НАЧ. ЛМБ		ОРЗУА			
И. ПРОЕК. ИН		СОБЕННИКОВ		СТАЛЬНЫЙ КОРПУС НА 250 МЕСТ	
И. РАЗРАБ.		БЕАВМАН		ДЛЯ САНАТОРИЕВ	
И. КОНТР.		КУДРЯВЦЕВА		/СТЕНЫ КИРПИЧНЫЕ/	
И. РАЗРАБ.		ИВАНОВА		СХЕМА РАСПОЛОЖЕНИЯ ЭЛЕМЕНТОВ	
И. КОНТР.		БУССЕЛ		ПЕРЕКРЫТИЯ НА ОТМ. 9.900	
		НОВИКОВА		МЕЖДУ ОСЯМИ А-В И 4-11	
И. ПРИБ. ЗАМ.				ЦИИ И ЭП	
И. ПРИБ. ЗАМ.				КУРОРТНО-ТУРИСТСКИХ	
И. ПРИБ. ЗАМ.				ЗДАНИЙ И КОМПЛЕКСОВ	
И. ПРИБ. ЗАМ.				КОПИР. НАЛАКОВА 1/200	
И. ПРИБ. ЗАМ.				ФОРМАТ А 9	

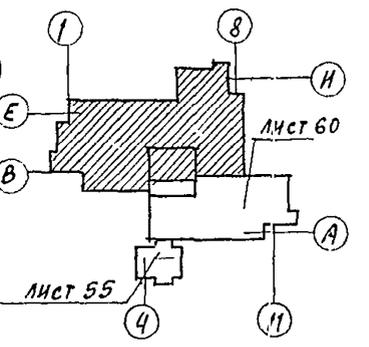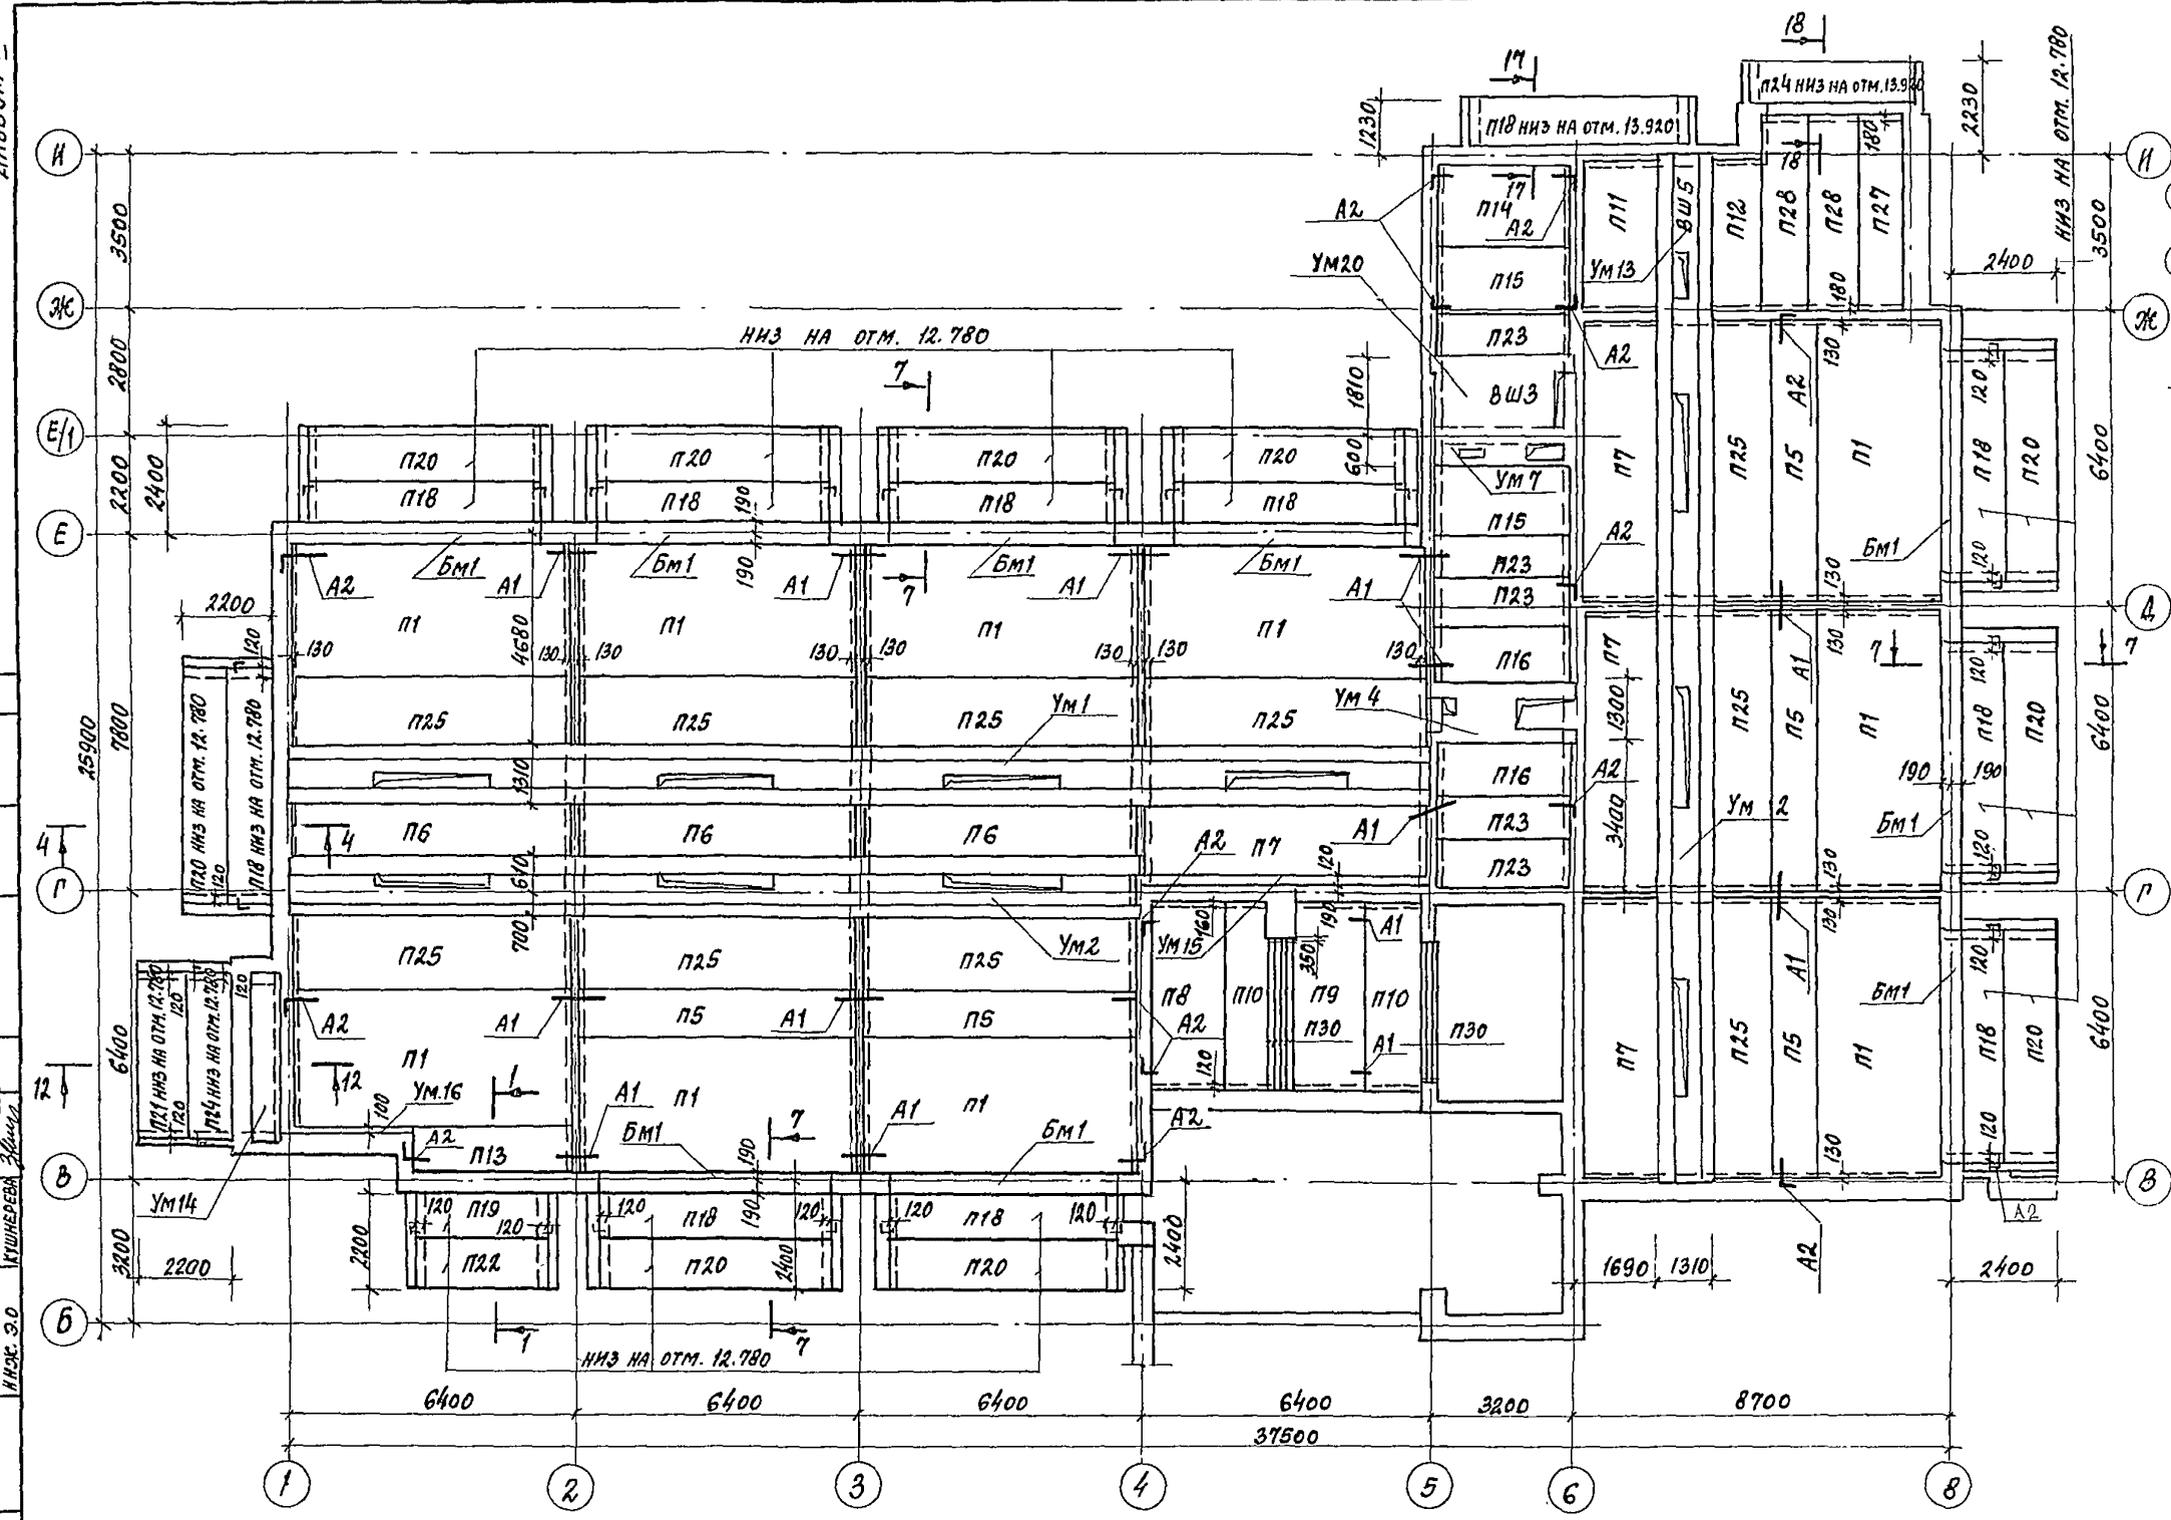


1. Низ плит на отметке 12.900, кроме оговоренных на схеме.
2. Спецификацию элементов перекрытия см. лист 69.
3. Все узлы приняты по серии 2.240-1 вып. 2.
4. Бечення 1-1; 3-3; 4-4; 7-7; см. листы 65, 68.
5. Участки монолитные см. листы 70... 84.

		244-1-66.86-АС-3			
И. КОНС. ИИ	ЧЕРНОВ	СПАЛЬНЫЙ КОРПУС НА 250 МЕСТ ДЛЯ САНАТОРИЕВ (СТЕНЫ КИРПИЧНЫЕ)	СТАДИА	ЛИСТ	ЛИСТОВ
И. А. П. М. Б.	ОРЗУЛ		Р	59	
И. А. П. М. Б.	СОВЕННИКОВ	СХЕМА РАСПОЛОЖЕНИЯ ЭЛЕМЕНТОВ ПЕРЕКРЫТИЯ НА ОТМ. 13.200 МЕЖДУ ОСЯМИ Б-Н И 1-8	ЦНИИЭП КУРРТНИ - ТУРИСТСКИХ ЗАДАНИИ И КОМПЛЕКСОВ		
И. А. П. М. Б.	БЕЛЬМАН				
И. А. П. М. Б.	КУДРЯВЦЕВ				
И. А. П. М. Б.	ИВАНОВА				
И. А. П. М. Б.	ТИМОХИНА				
И. А. П. М. Б.	НОВИКОВА				

ПРИВЯЗАН					
И. А. П. М. Б.					



И. КОС. 3.0
И. А. П. М. Б. 3.0
И. А. П. М. Б. 3.0

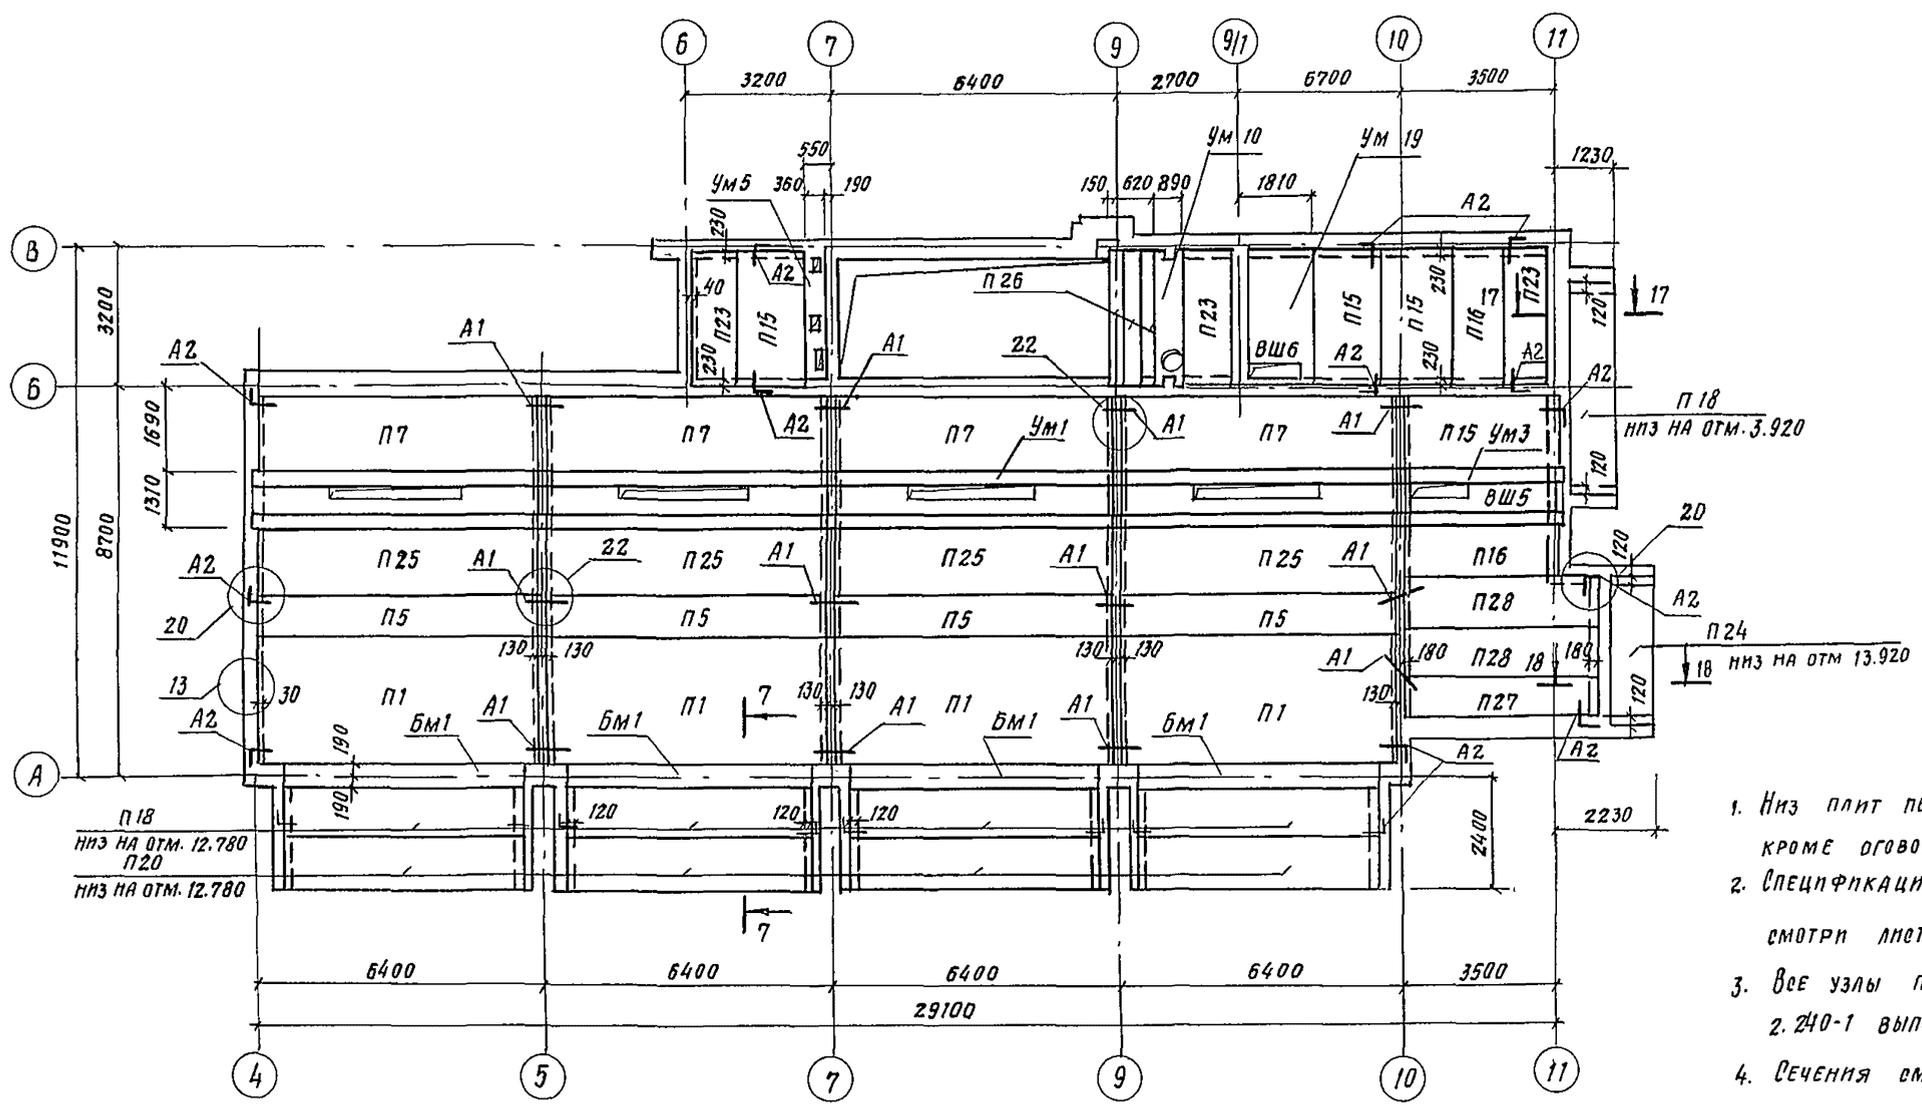

1. Низ плит перекрытия на отм. 12.900, кроме оговоренных на схеме
2. Спецификацию элементов перекрытия смотри лист 69.
3. Все узлы приняты по серии 2.240-1 вып. 2
4. Сечения смотри листы 65... 68

244-1-66.86-АС-3						
Проектант	Чернов	Проектант				
Лич. АИИБ	Презл					
Лич. АИИП	Собенников	Инженер				
Лич. АИИП	Бельман	Инженер	Спальный корпус на 250 мест для санаториев (стены кирпичные)	Стадия	Лист	Листов
Лич. АИИП	Кузнецова	Инженер		Р	60	
Руководитель	Иванова	Инженер				
Разработчик	Павлова	Инженер				
Начальник	Новикова	Инженер				
Инв. №			Схема расположения элементов перекрытия на отм. 13.200 между осями А-В и 4-11.	ЦНИИ ЭП Курортно-туристских зданий и комплексов		



Лист 30. Архитектура

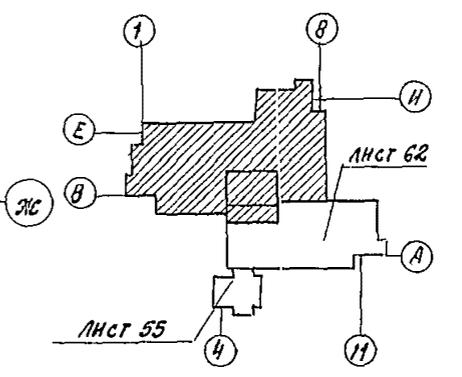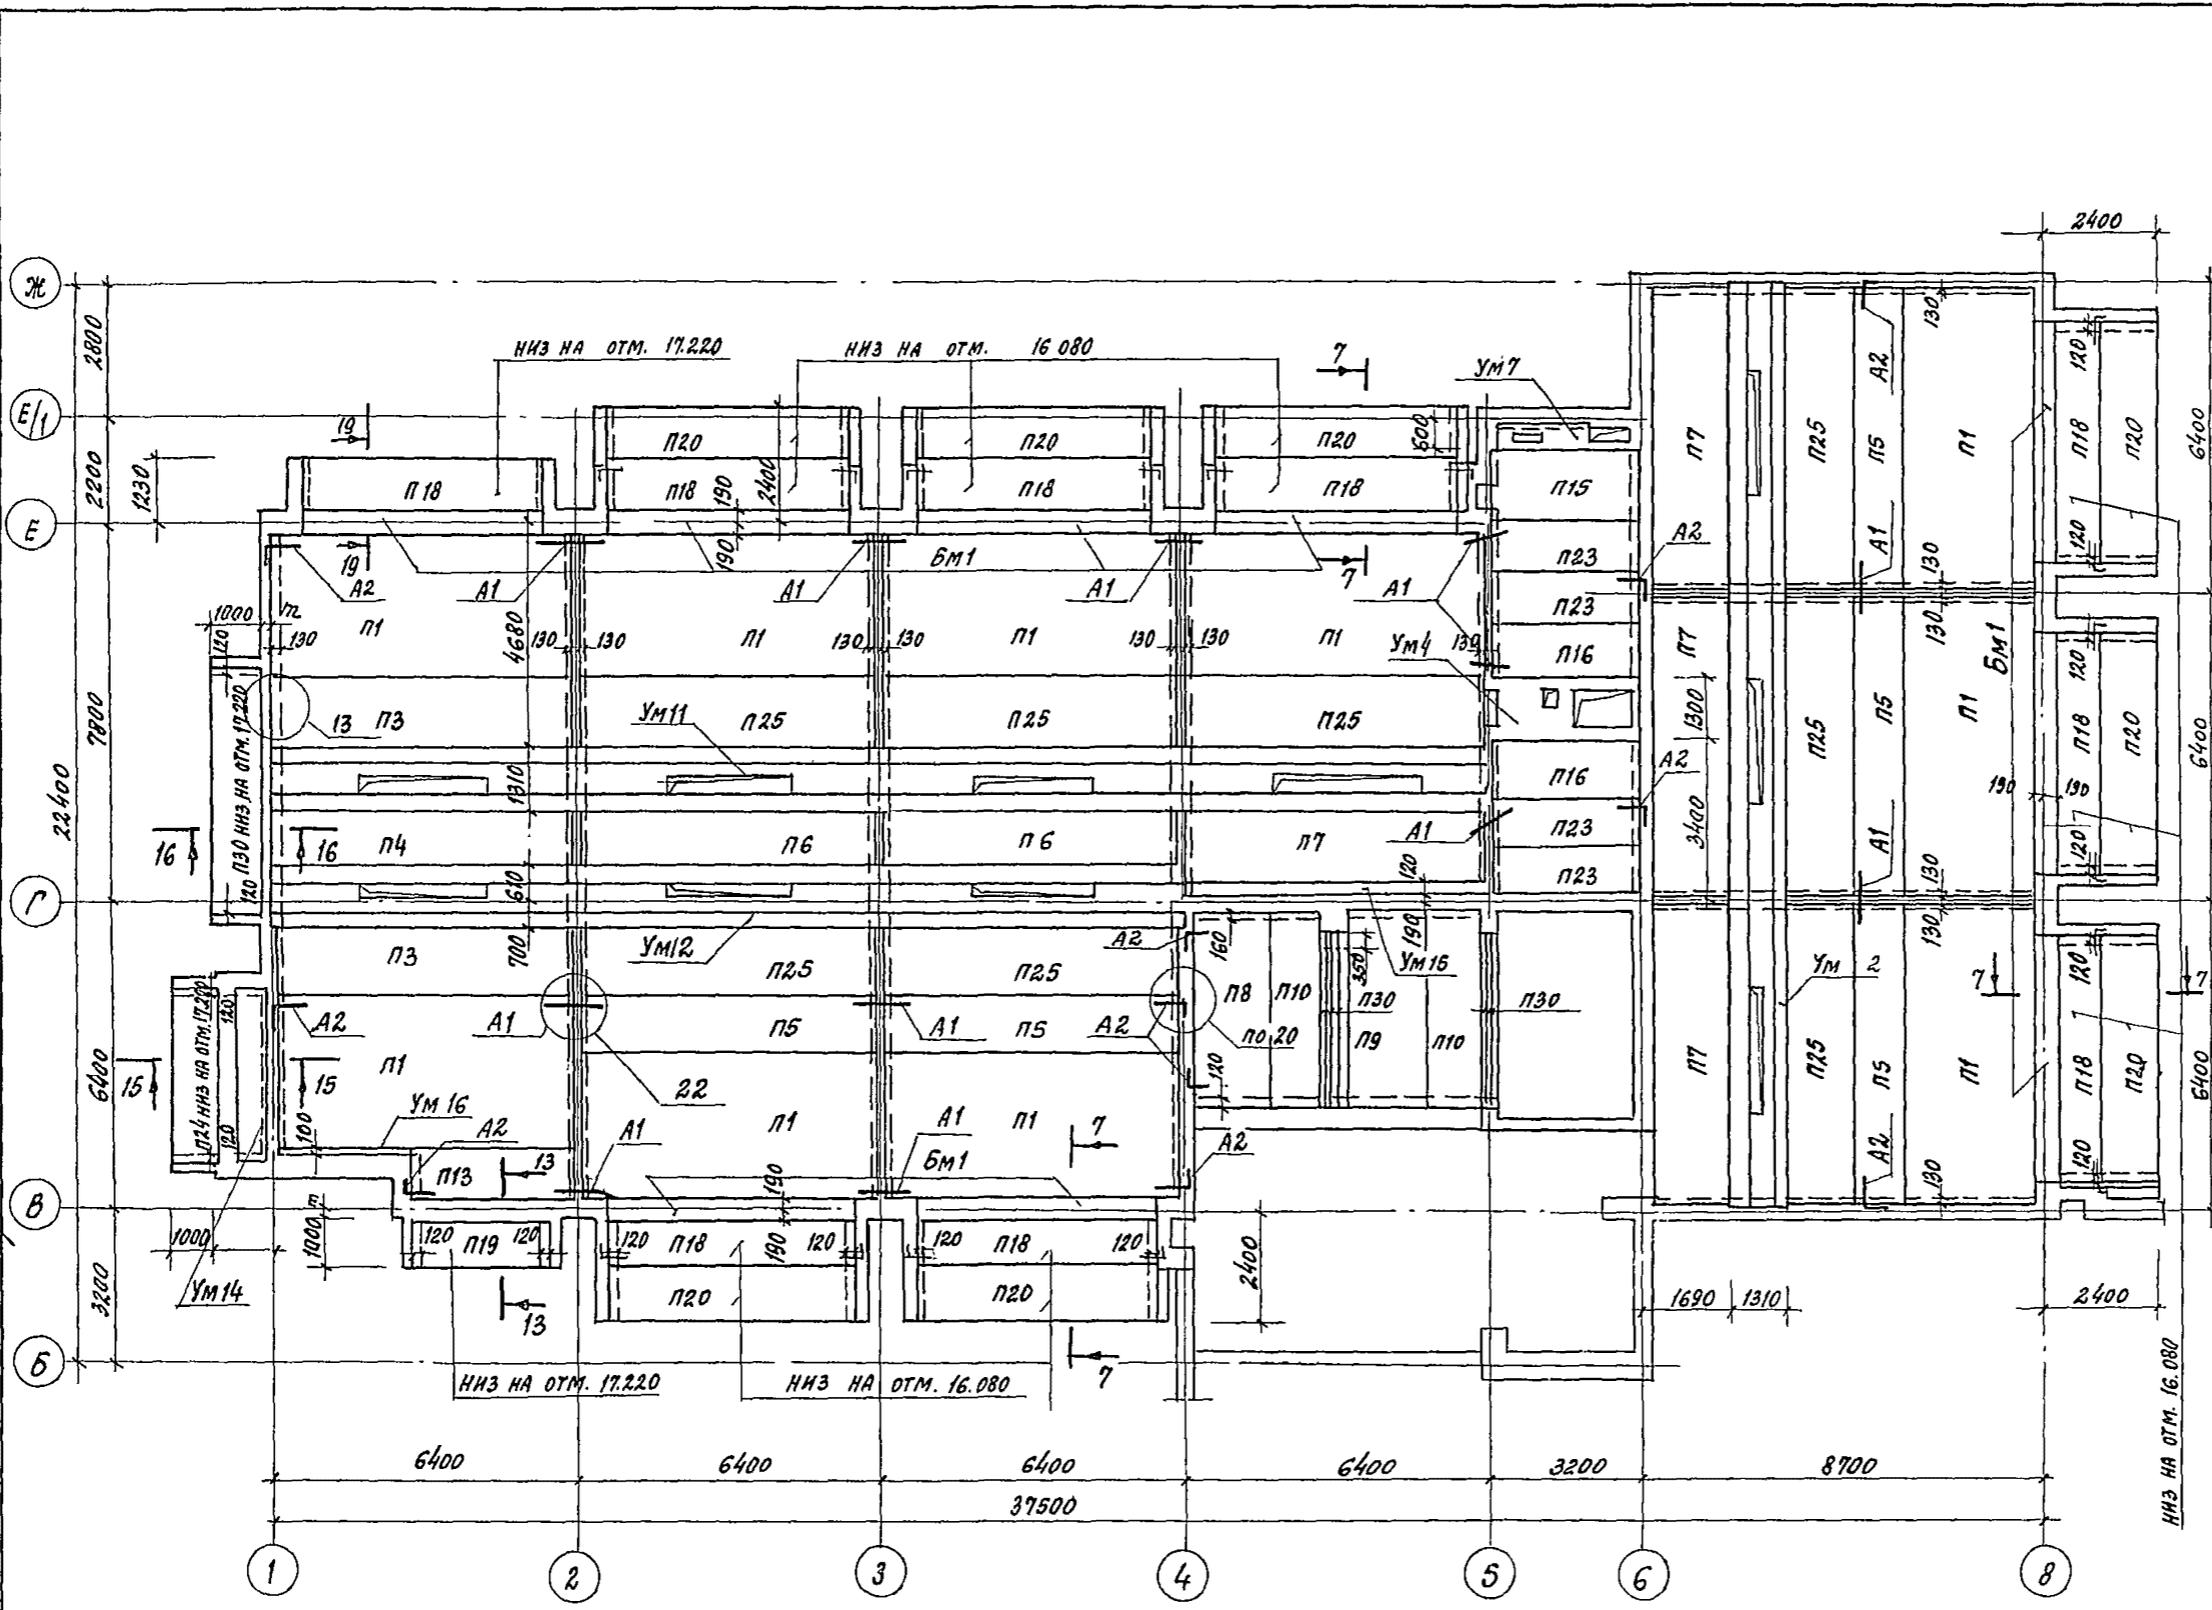

1. Низ плит на отметке 16.500, кроме оговоренных на схеме.
2. Спецификацию элементов перекрытия см. лист 69.
3. Все узлы приняты по серии 2.240-1 вып. 2.
4. Сечения 7-7; 13-13; см. листы 66, 67.
5. Участки монолитные см. листы 70... 84

ИИЖ. В. К.
ИИЖ. З. О.
РАЗРАБОТКА
ИИЖ. З. О.

		244-1-66.86-AG-3	
Л. КОНСТ. ИИЖ.	ЧЕРНОВ		
НАЧ. АИИЖ	ОРЗУА		
САМ. АИИЖ	СОБЕННИКОВ		
РАП	БЕЛЬМАН		
ПИП	КУДРЯВЦЕВА		
РУК. ГР. ИИЖ	ИВАНОВА		
СТ. ИИЖ	ТИМОХИНА		
РАЗРАБ.	ЧИЖОВ		
И КОНТР.	НОВИКОВА		
ПРИВЯЗАН		СПАЛЬНЫЙ КОРПУС НА 250 МЕСТ ДЛЯ САНАТОРНЕВ (СТЕНЫ КИРПИЧНЫЕ)	СТАНЦИЯ Р Лист 61 Листов
ИНВ. №		СХЕМА РАСПОЛОЖЕНИЯ ЭЛЕМЕНТОВ ПОКРЫТИЯ НА ОТМ. 16.500 МЕЖДУ ОСЯМИ Б-И И 1-В	ЦНИИЭП КУРОРТНО-ТУРИСТСКИХ ЗАДАНИЙ И КОМПЛЕКСОВ

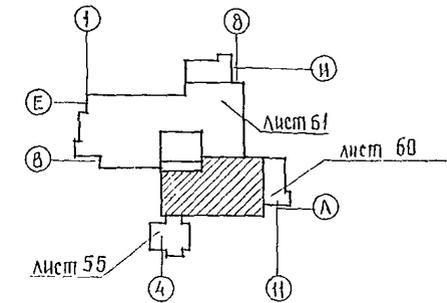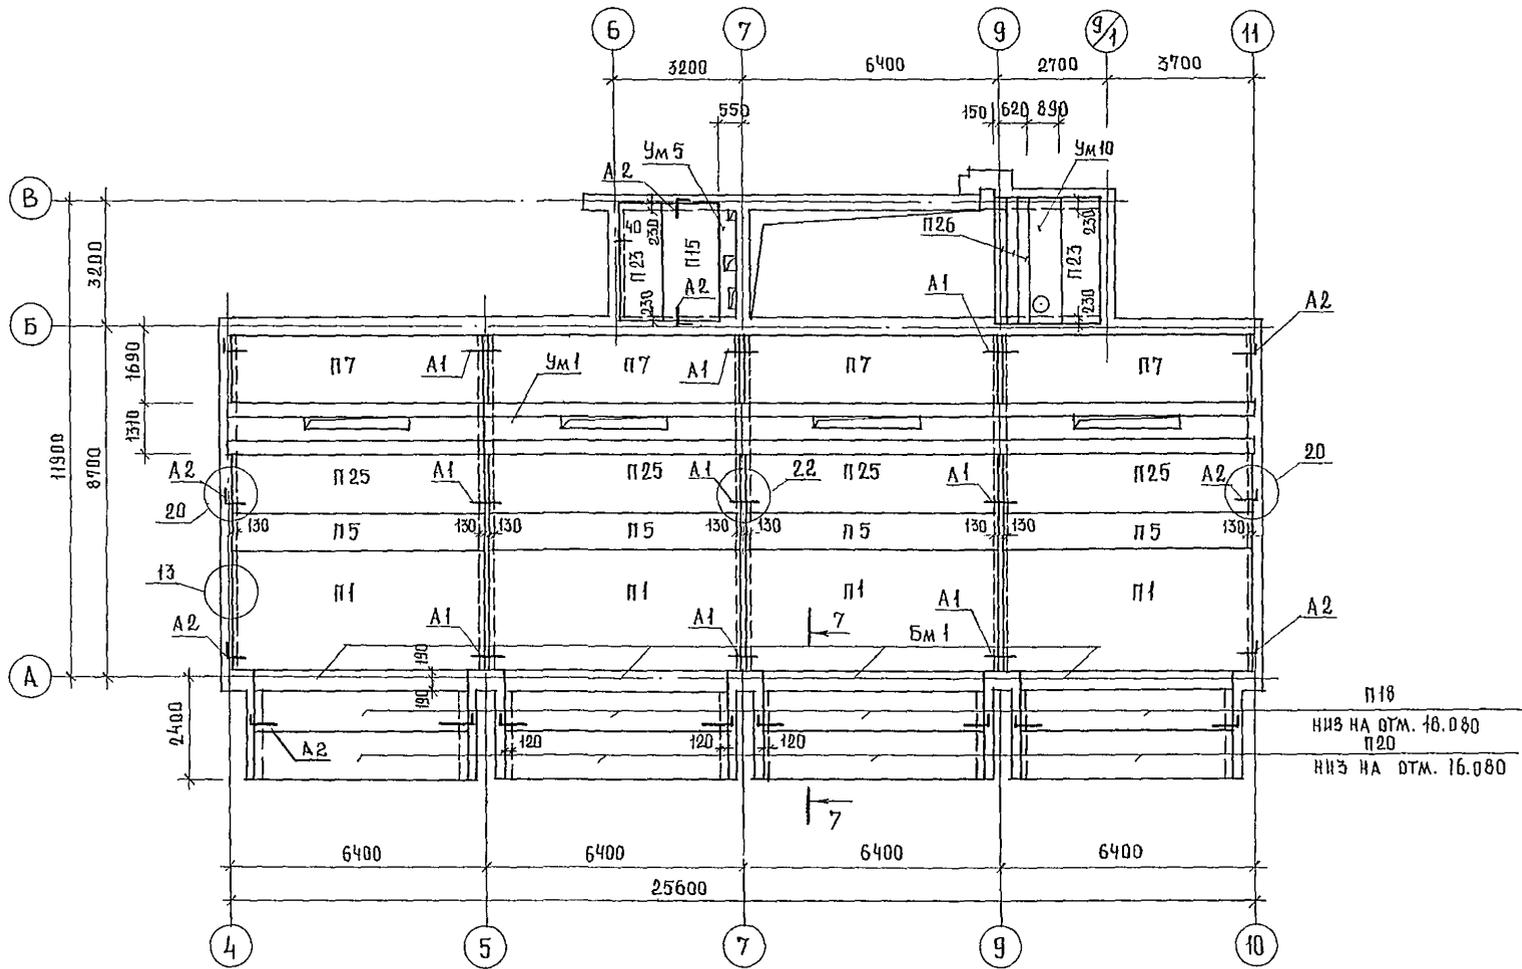


1. Низ плит перекрытия на отметке 16.200, кроме оговоренных на схеме
2. Спецификацию элементов перекрытия смотри лист 69
3. Все узлы приняты по серии 2.240-1 вып. 2
4. Сечения смотри листы 65... 68

ЦНХ Б.К.
 ЦНХ Э.О.
 КВАРТИРНАЯ ЗОНА
 КУШНЕВКА

				244-1-66.86-АС-3				
И. КОС. ИИ	ЧЕРНОВ			СПАЛЬНЫЙ КОРПУС НА 250 МЕСТ ДЛЯ САНАТОРИЕВ /СТЕНЫ КИРПИЧНЫЕ/	СТАЦИЯ	ЛИСТ	ЛИСТОВ	
НАЧ. АЛМБ	ДРЗУЛ				Р	Е2		
И.И. КОС. ИИ	СОБЕННИКОВ			СХЕМА РАСПОЛОЖЕНИЯ ЭЛЕМЕНТОВ ПЕРЕКРЫТИЯ НА ОТМ. 16.500 МЕЖДУ ОСЯМИ А-В И 4-11	ЦНИИЭП		КУРОРТНО-ТУРИСТСКИХ ЗДАНИЙ И КОМПЛЕКСОВ ФОРМАТ А. 0	
И.И. КОС. ИИ	БЕЛЬМАН							
И.И. КОС. ИИ	КВАРЯЦЕВА							
РУК. ГРИН	ИВАНОВА							
РАЗРАБ.	ПАВЛОВА							
И.И. КОС. ИИ	НОВИКОВА							
Копия				И.И. КОС. ИИ				

ПРИВЯЗАН


ИИС. №

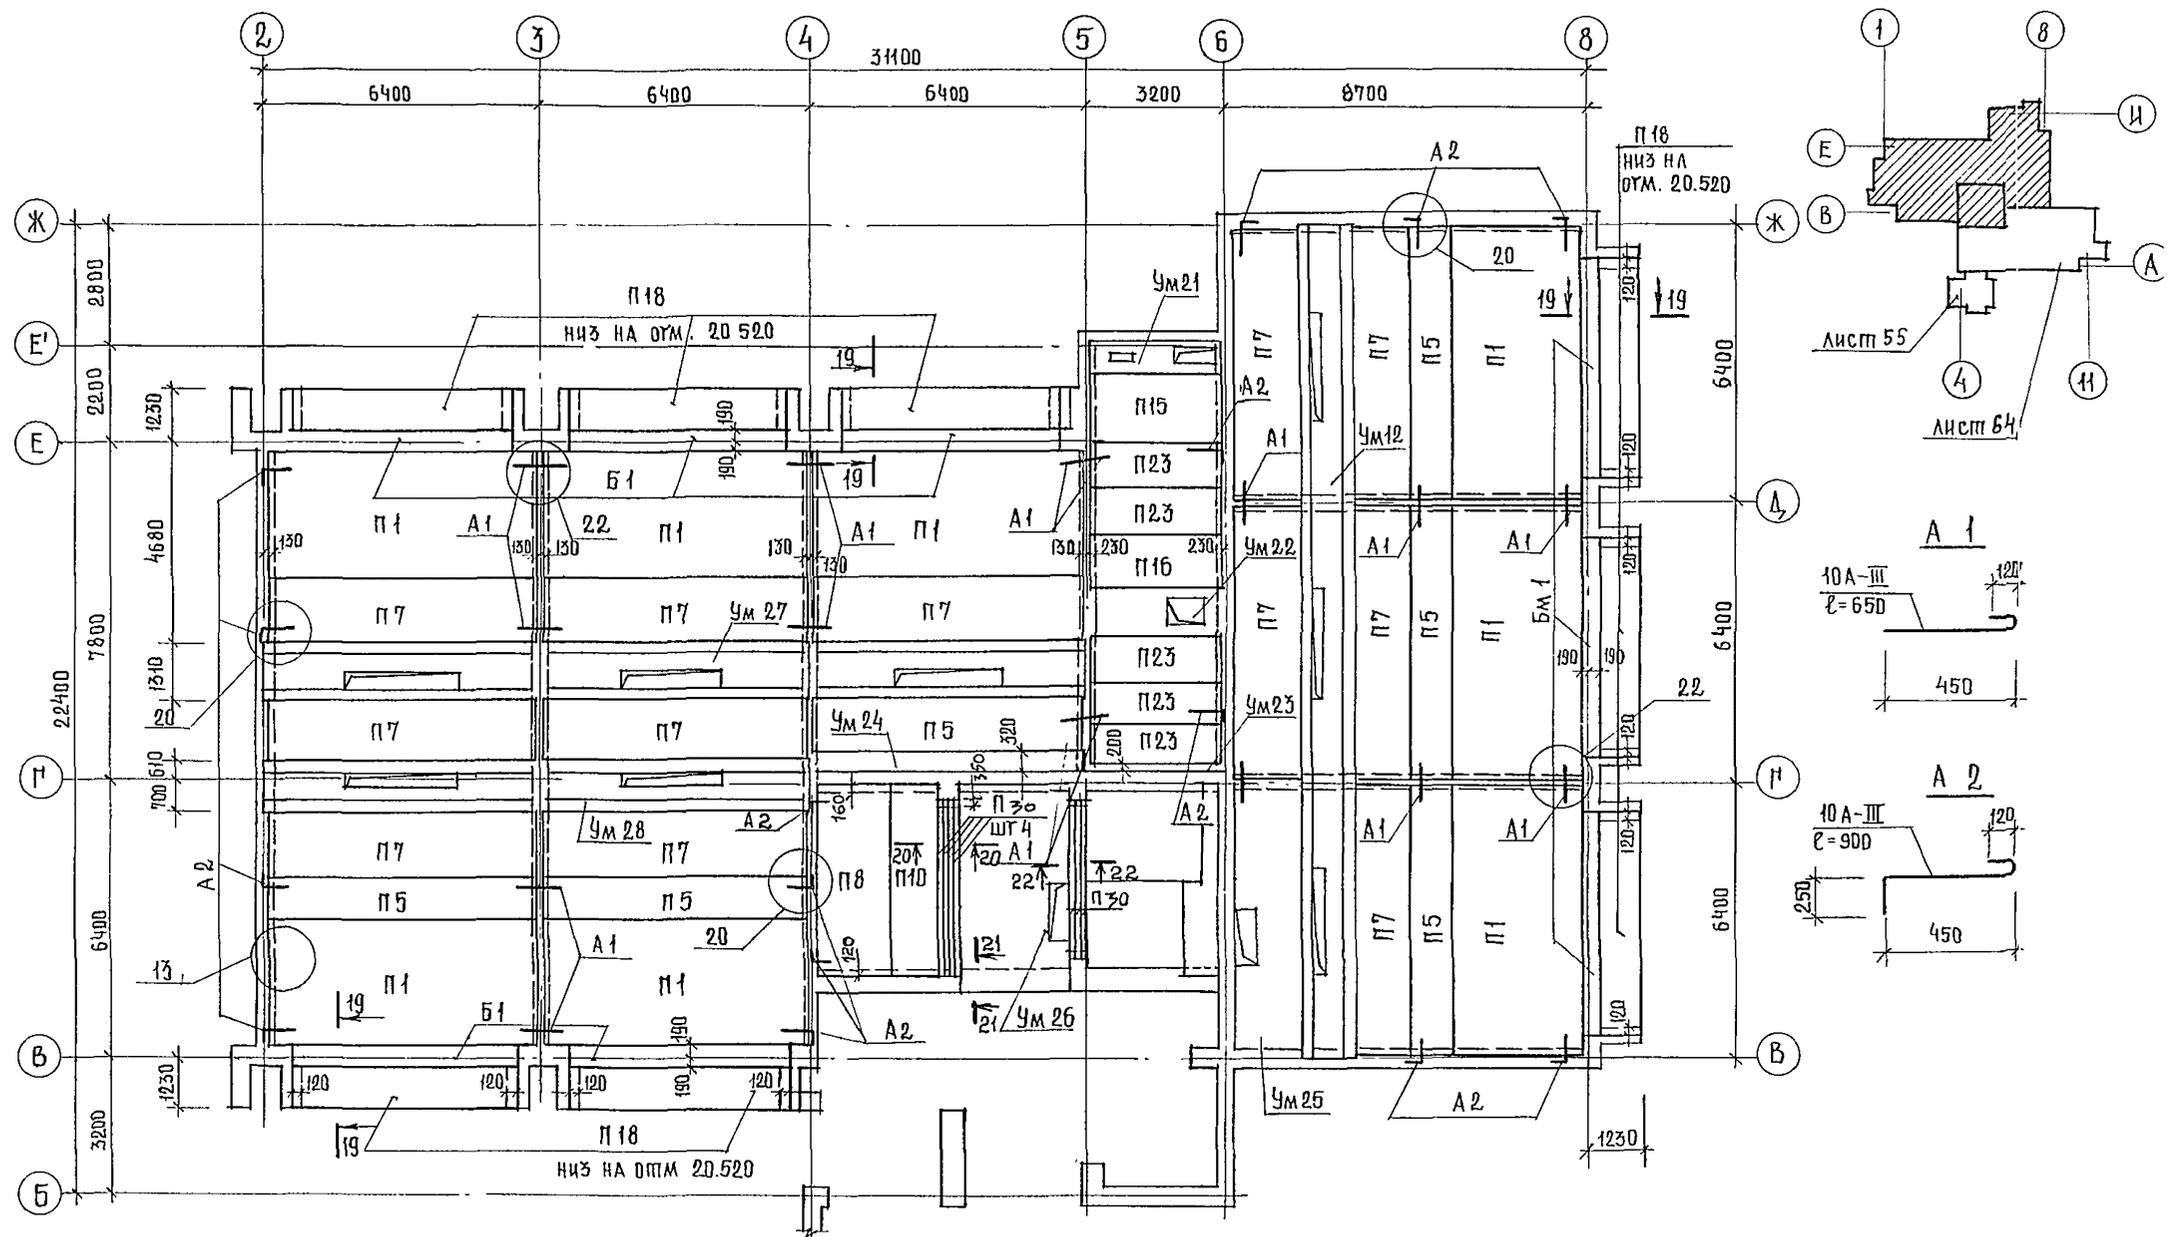


1. Низ плит покрытия на отм. 19.500, кроме оговоренных на схеме.
2. Спецификацию элементов покрытия см. лист 69.
3. Все узлы приняты по серии 2.240-1 вып. 2
4. Сечения смотри листы 67..68

		244-1-66.86-АСЗ	
ГЛАВНЫЙ ИНЖЕНЕР	ЧЕРНОВ		
МАШИНИСТ	ОРЗУА		
ПРОЕКТИРОВЩИК	СОБЕННИКОВ		
РАБОТНИК	БЕЛМАН		
РАБОТНИК	КУДРЯВЦЕВА		
РАБОТНИК	ИВАНОВА		
РАБОТНИК	ЧИЖОВ		
РАБОТНИК	НОВИКОВА		
ПРИВЯЗАН		СТАЛЬНЫЙ КОРПУС НА 250 МЕСТ ДЛЯ САНАТОРИЕВ / СТЕНЫ КИРПИЧНЫЕ	СТАДИЯ Р
		СХЕМА РАСПОЛОЖЕНИЯ ЭЛЕ- МЕНТОВ ПОКРЫТИЯ МЕЖДУ ОСЯМИ Б-И И 1-8	ЛИСТ БЗ
			ЛИСТОВ
			ЦНИИЭП КУРОРТНО-ТУРИСТИЧЕСКИХ ЗАДАНИЙ И КОМПЛЕКСОВ


1-1

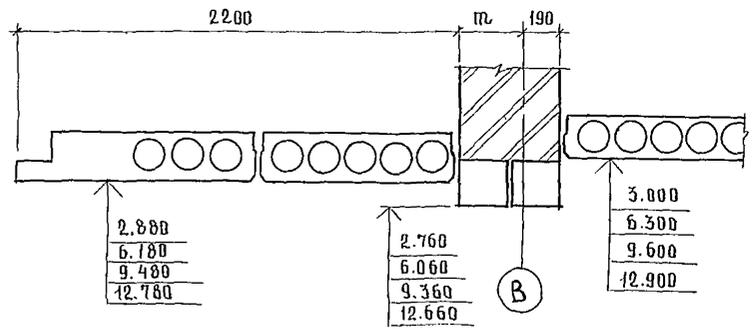


4-4

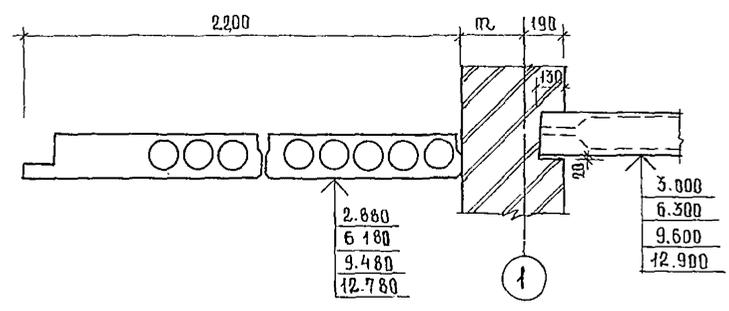


2-2

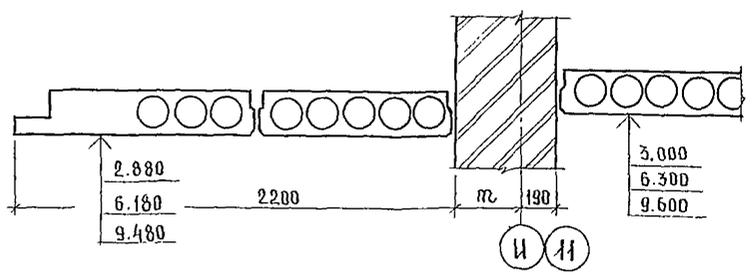






5-5

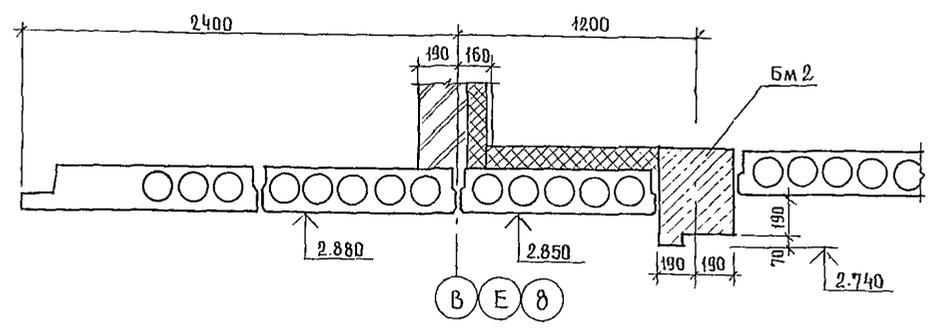

3-3

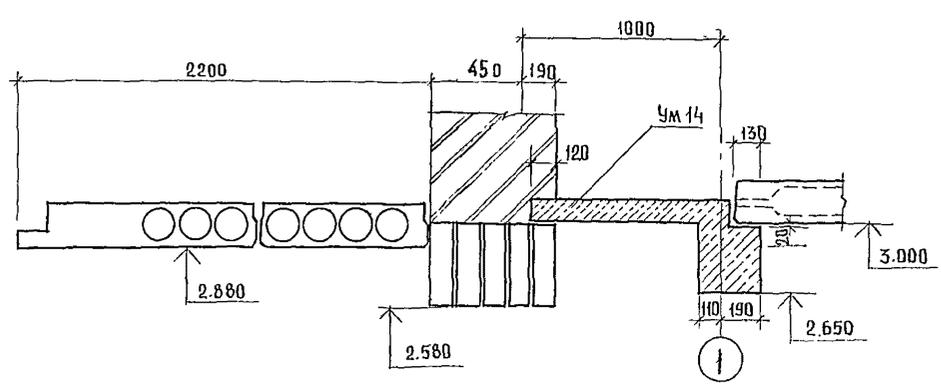


				244-1-66.86-AC-3			
				AC-3			
ПРИВЯЗАН		НАЧАЛЬНИК ПРОЕКТА	ПРОЕКТАНТ	СПАЛЬНЫЙ КОРПУС НА 250 МЕСТ ДЛЯ САНАТОРИЕВ / СТЕНЫ КИРПИЧНЫЕ /	СТАДИЯ	ЛИСТ	ЛИСТОВ
		ДИРЕКТОР СОВЕТИНКОВ	БЕЛЫЙ		Р	65	
		МАП БЕЛЫЙ	КУЛЯВЦЕВА		ЦНИИЭП КУРОРТНО-ТУРИСТИЧЕСКИХ ЗДАНИЙ И КОМПЛЕКСОВ		
		РИС. ГРИНЬ ИВАНОВА	ИВАНОВА				
		РАЗРАБ. БУССЕЛЬ	МАКОВ				
ИНВ. №		И КОНТ. НОВИКОВА	СЕРГЕЕВ	СЕЧЕНИЯ ПО ПЕРЕК- РЫТКИМ 1-1 ... 5-5.			

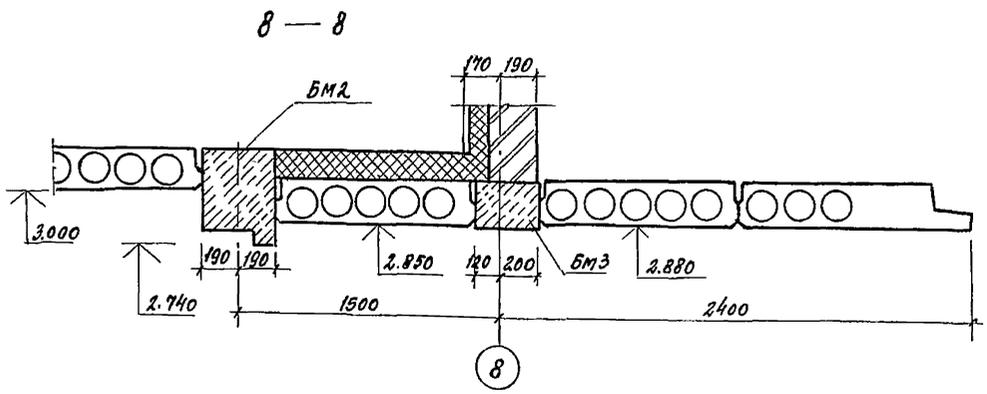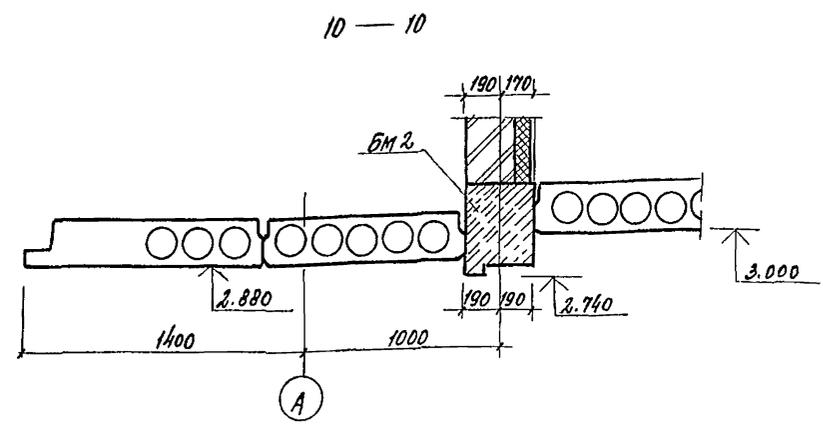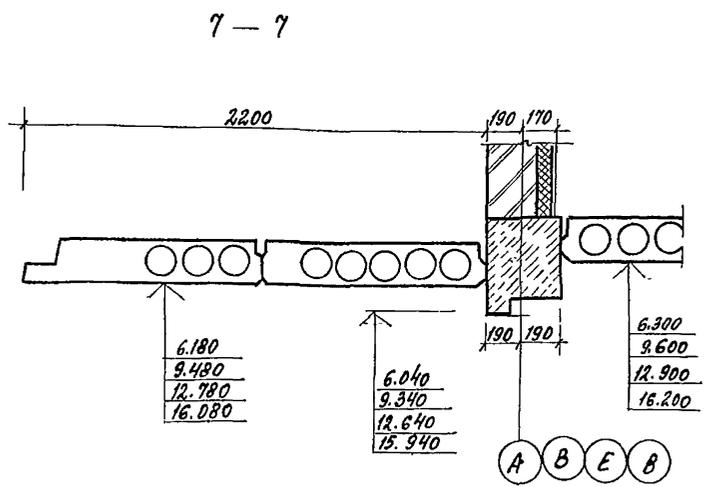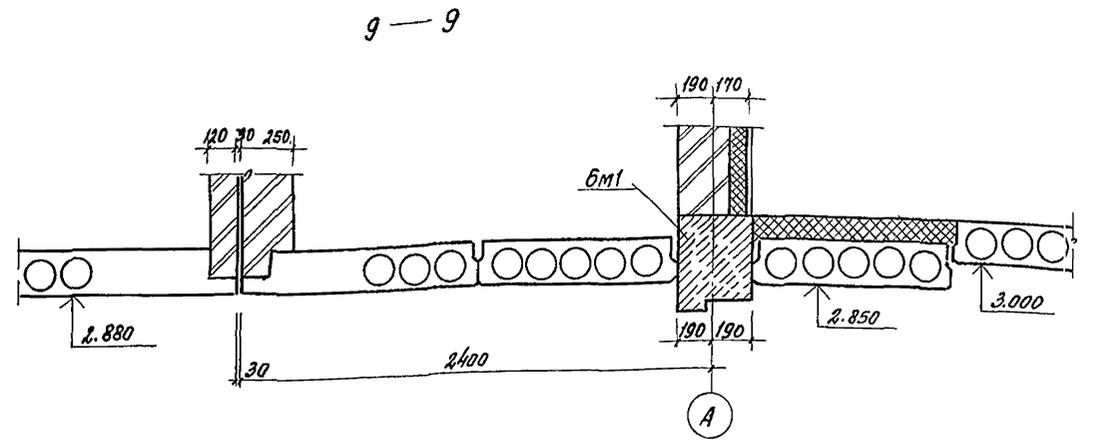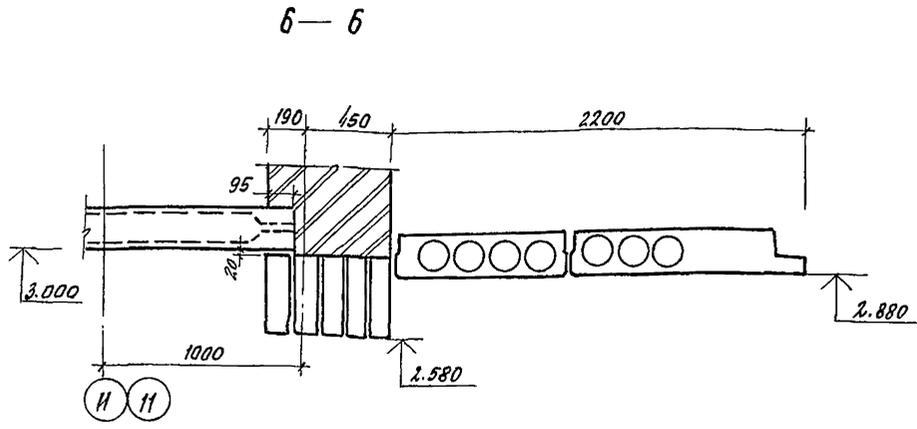


				244-1-66.86-AG-3			
ПРИВЪЗАН	ИЧ. АПМБ	ОРАЗУ	<i>Ср</i>	СПАЛЬНЫЙ КОРПУС НА 250 МЕСТ ДЛЯ БАНАТОРНОВ (СТЕНЫ КИРПИЧНЫЕ)	СТАДИЯ	ЛИСТ	ЛИСТОВ
	Д. И. К. А. П.	СОБЕННИКОВ	<i>Лев</i>		Р	66	
	Г. А. П.	БЕЛЬМАН	<i>Лев</i>				
	П. И. П.	КУДРЯЦЕВА	<i>Лев</i>				
	И. И. Г. Р. И. И. А.	ИВАНОВА	<i>Лев</i>	БЕЧЕНИЯ ПО ПЕРЕКРЫ- ТИЯМ 6-В ... 10-10	ЦНИИЭП КУРОРТНО-ТУРИСТСКИХ ЗДАНИЙ И КОМПЛЕКСОВ		
	РАЗРАБ.	БУССЕЛЬ	<i>Лев</i>				
	И. И. П. Т. Р.	ПОВНКОВА	<i>Лев</i>				

Ш


11-11

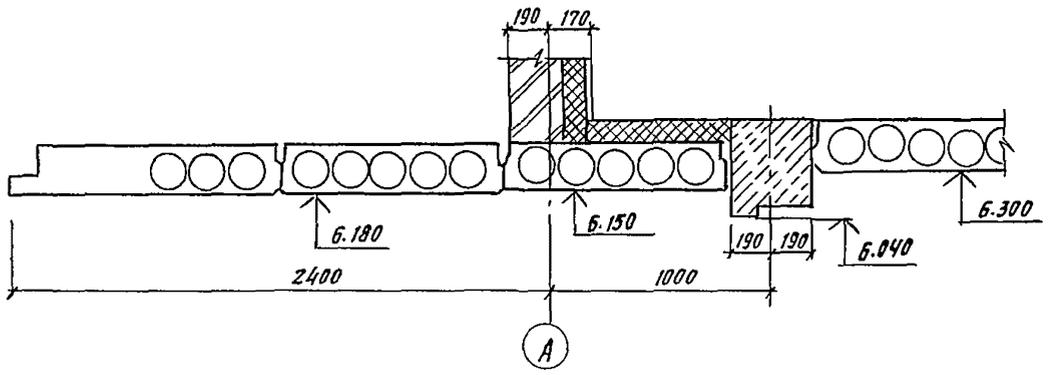


14-14

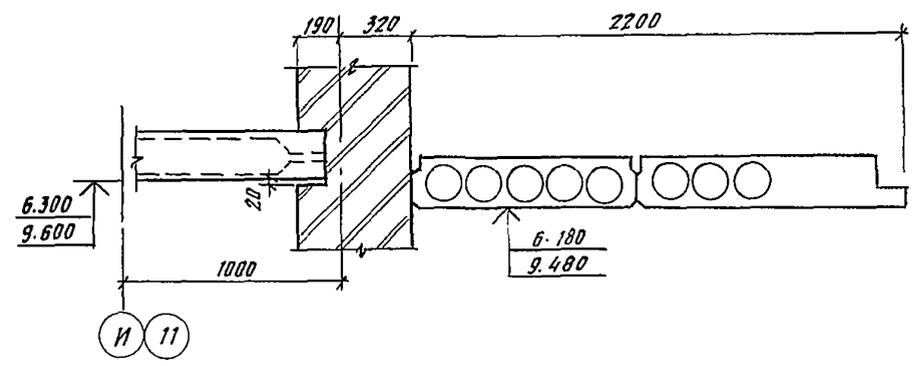


12-12

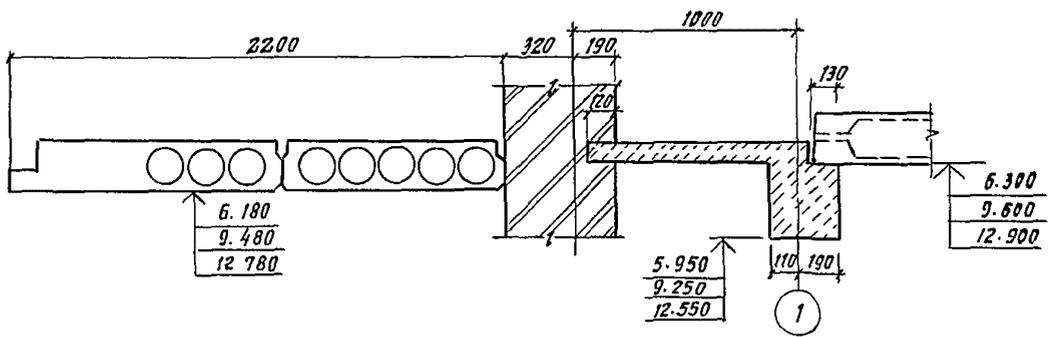








15-15

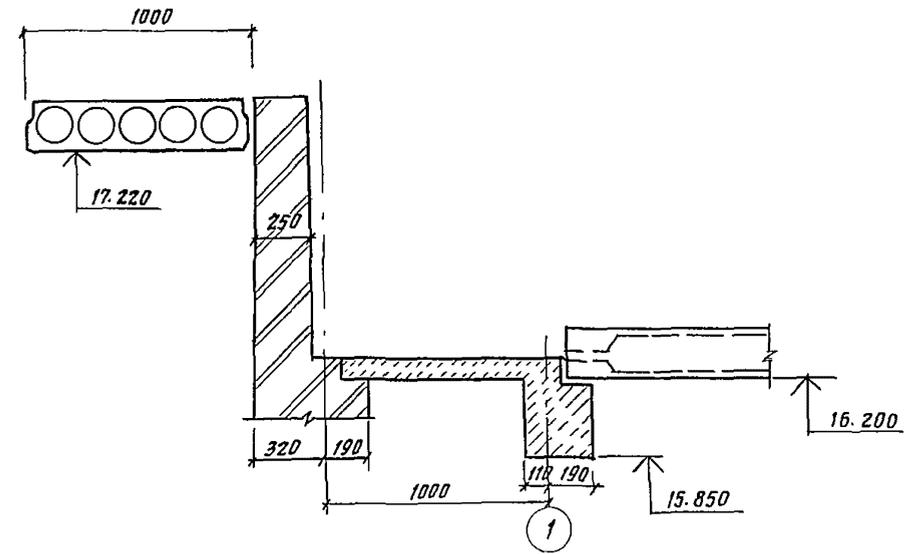

13-13

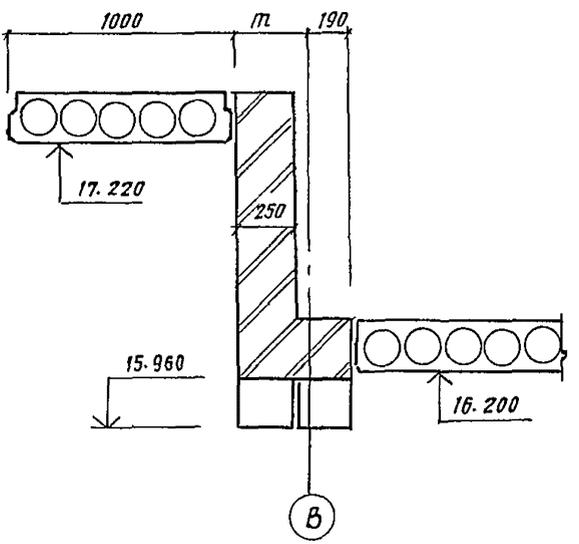


			244-1-66.85-AC-3		
Исполн. ОРЗУЛ			Спальный корпус на 250 мест для санаториев (стены кирпичные)		
Привязан			Р 67		
Исполн. БЕЛЬМАН			ЦНИИЭП курортно-туристских зданий и комплексов		
Исполн. КУДРЯВЦЕВА			11-11 ... 15-15		
Исполн. ИВАНОВА			Фланг А7		
Исполн. РАЗРАБ. БУССЕЛЬ					
Исполн. Н. КОНТР. НОВАКОВА					

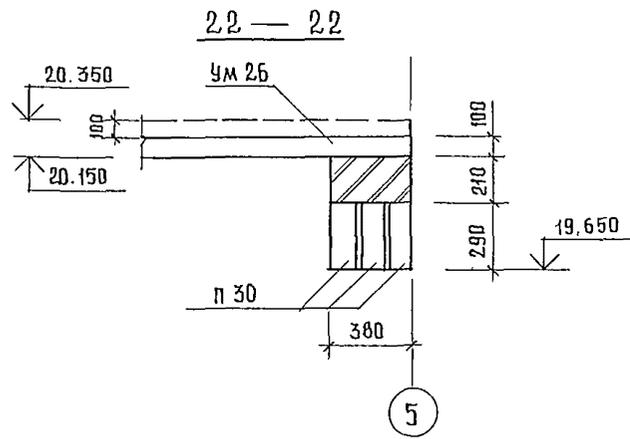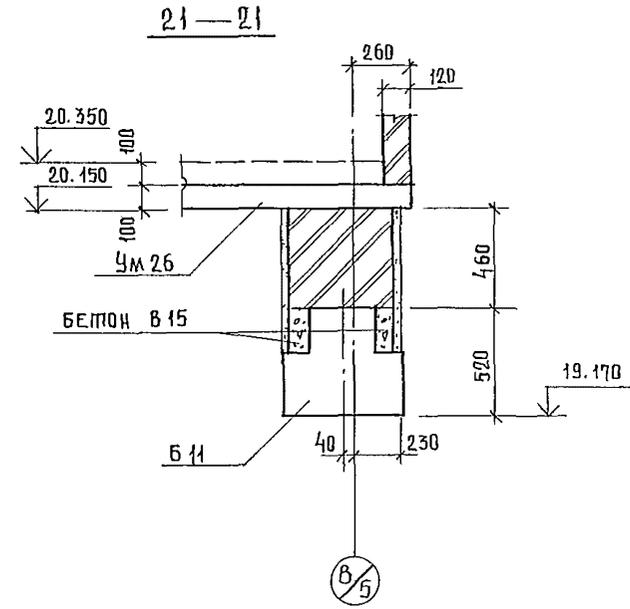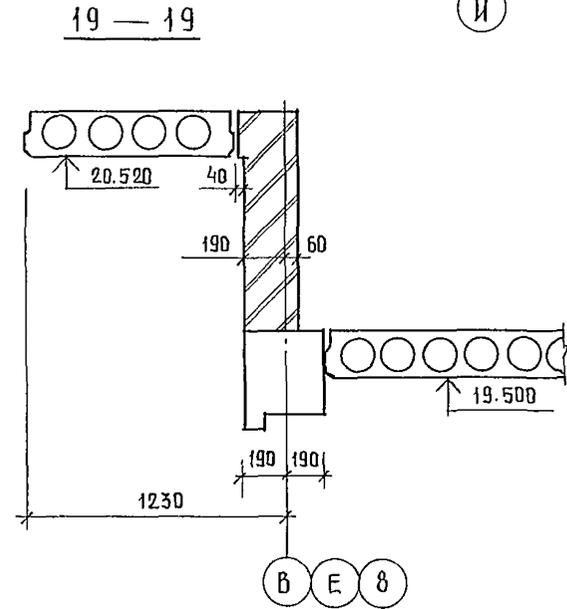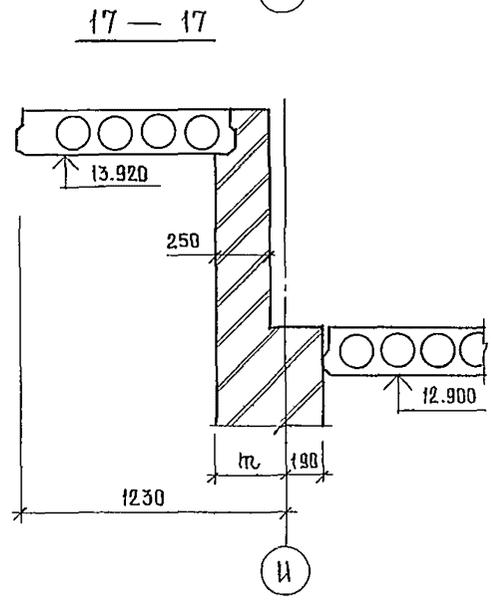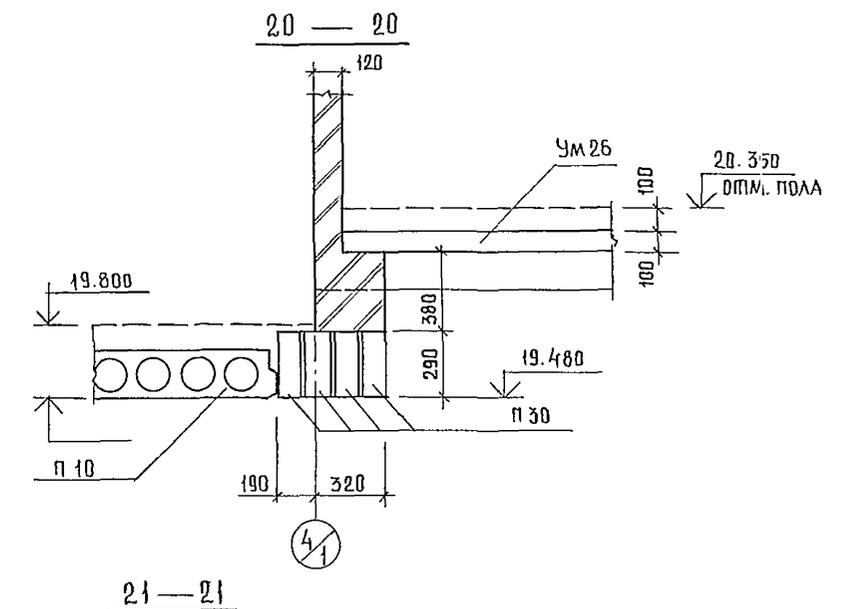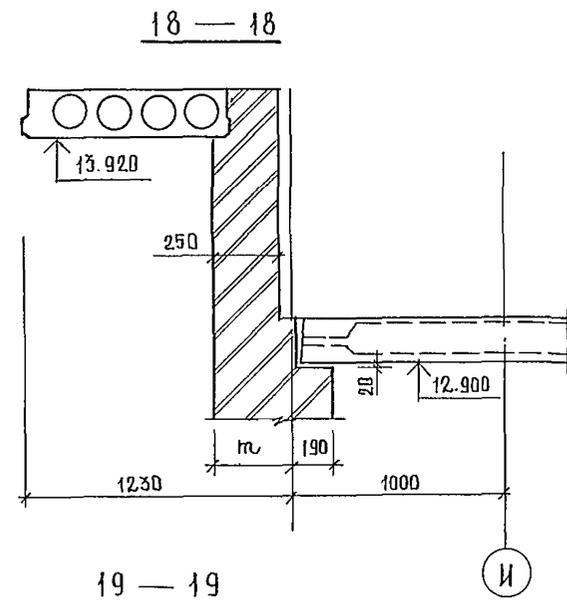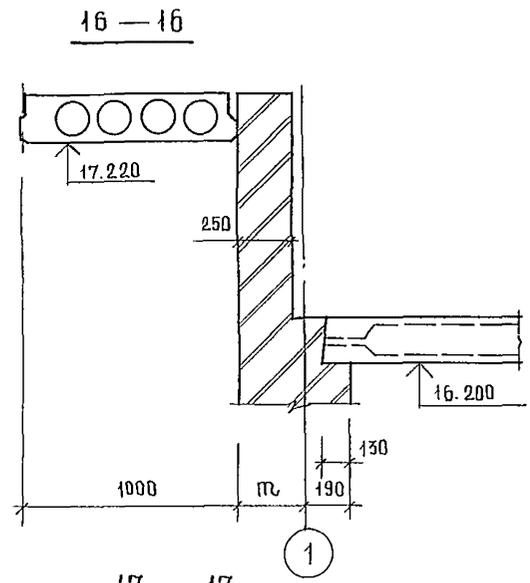

244-1-66.86-AC-3			AC-3		
НАЧАЛО РАБОТ	ОТВЕТСТВЕННЫЙ ПРОЕКТИРОВЩИК	ПРОЕКТИРОВЩИК	СПАЛЬНЫЙ КОРПУС НА 250 МЕСТ	СТАДИЯ	ЛИСТ
РАССМОТРЕНО	СОБЕЛЕННИКОВ	БЕЛЫЙ	ДЛЯ САНАТОРИЕВ	Р	68
ПРИВЯЗАН	БЕЛЫЙ	ИВАНОВА	/ СТЕНЫ КИРПИЧНЫЕ /	ЦНИИЭП	
	КУЛЯВЦЕВА	БУССЕЛЬ	СЕЧЕНИЯ ПО ПЕРЕКРЫТИЯМ	КУРОРТНО-ТУРИСТИЧЕСКИХ	
	ИВАНОВА	НОВИКОВА	16-16 ... 22-22	ЗАДАНИИ И КОМПЛЕКСОВ	
ИНВ. №	И КОНТР.			ФОРМАТ А 2.	

СПЕЦИФИКАЦИЯ ЭЛЕМЕНТОВ БАЛОК МОНОЛИТНЫХ Бм 1, Бм 2, Бм 3.

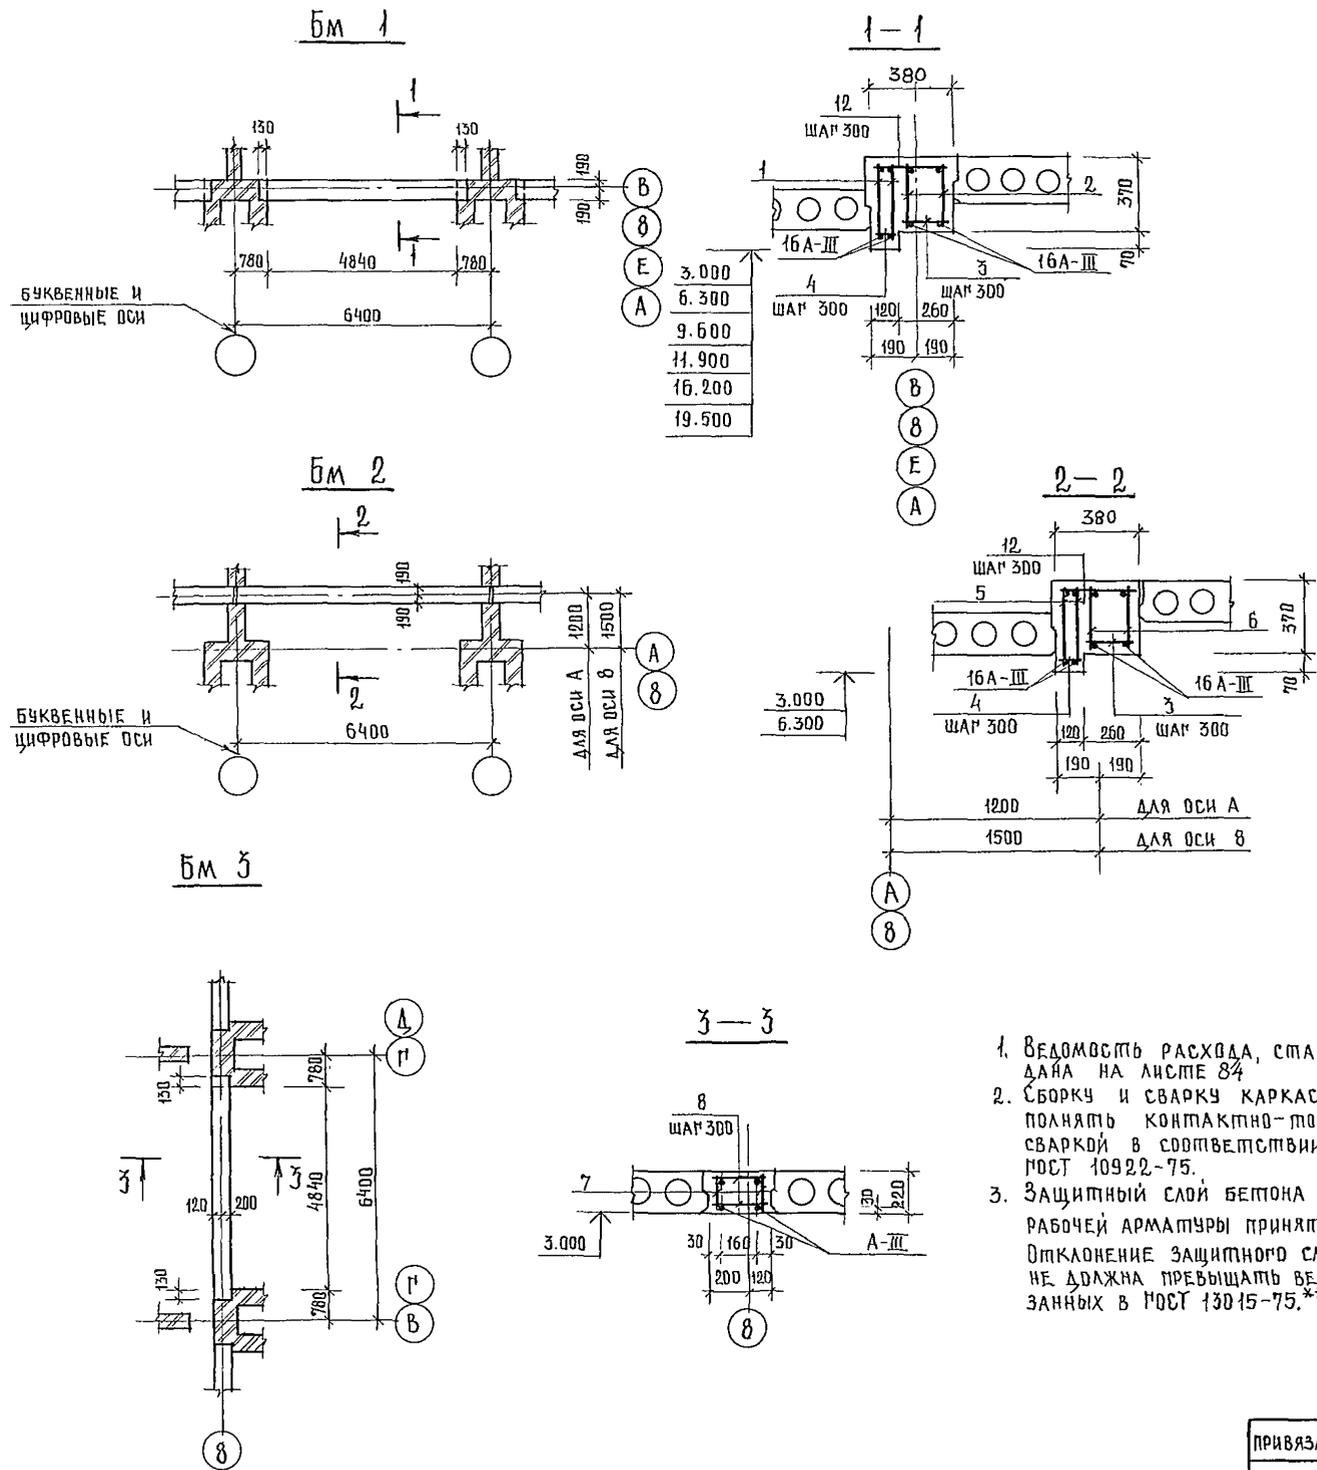

1. ВЕДОМОСТЬ РАСХОДА СТАЛИ ДАНА НА ЛИСТЕ 84
2. СБОРКУ И СВАРКУ КАРКАСОВ ВЫПОЛНЯТЬ КОМПАКТНО-ТОЧЕЧНОЙ СВАРКОЙ В СООТВЕТСТВИИ С ГОСТ 10922-75.
3. ЗАЩИТНЫЙ СЛОЙ БЕТОНА ДО НИЖА РАБОЧЕЙ АРМАТУРЫ ПРИНЯТ 20 мм ОТКЛОНЕНИЕ ЗАЩИТНОГО СЛОЯ БЕТОНА НЕ ДОЛЖНА ПРЕВЫШАТЬ ВЕЛИЧИН, УКАЗАННЫХ В ГОСТ 13015-75.**




ФОРМАТ	ЗОНА	ПОЗ.	ОБОЗНАЧЕНИЕ	НАИМЕНОВАНИЕ	КОЛ.	ПРИМЕЧАНИЕ
				Бм 1		
				СБОРочНЫЕ ЕДИНИЦЫ		
A4	1		244-1-66.86-КЖИ-25.010	КАРКАС ПЛОСКИЙ КР 5	2	
A4	2		244-1-66.86-КЖИ-26.010	ПО ЖЕ КР 5	2	
				ДЕТАЛИ		
Б4	3		244-1-66.86-КЖИ-БМ1-010	БА-ГР0СТ 5781-82 $\ell=270$	18	0,05 КМ
Б4	4		-02	$\ell=100$	18	0,02 КМ
Б4	12		-03	$\ell=360$	18	0,09 КМ
				МАТЕРИАЛЫ		
	9			КЕРАМЗИТОБЕТОН М 200	0,7	М ³
				Бм 2		
				СБОРочНЫЕ ЕДИНИЦЫ		
A4	5		244-1-66.86-КЖИ-27.010	КАРКАС ПЛОСКИЙ КР 7	2	
A4	6		244-1-66.86-КЖИ-28.010	ПО ЖЕ КР 8	2	
				ДЕТАЛИ		
Б4	3		244-1-66.86-АС-3-БМ2-01	БА-ГР0СТ 5781-82 $\ell=240$	22	0,05 КМ
Б4	4		-02	$\ell=100$	22	0,02 КМ
Б4	12		-03	$\ell=360$	22	0,09 КМ
				МАТЕРИАЛЫ		
	10			КЕРАМЗИТОБЕТОН М 200	0,9	М ³
				Бм 3		
				СБОРочНЫЕ ЕДИНИЦЫ		
A4	7		244-1-66.86-КЖИ-29.010	КАРКАС ПЛОСКИЙ КР 9	2	
				ДЕТАЛИ		
Б4	8		244-1-66.86-АС-3-БМ3-01	БА-ГР0СТ 5781-82 $\ell=300$	36	0,06 КМ
				МАТЕРИАЛЫ		
	11			КЕРАМЗИТОБЕТОН М 200	0,36	М ³

244-1-66.86-АС-3			
НАЧ. АПМБ	ОРЗУА	СРЗ	
П.И.И.И.И.	СОБЕННИКОВ	К.И.И.	
Г.А.П.	БЕЛЬМАН	К.И.И.	
И.И.П.	КУДРЯВЦЕВА	К.И.И.	
Р.У.К.Р.	ИВАНОВА	К.И.И.	
И.Н.Ж.Е.И.	ИВАНОВА	К.И.И.	
РАЗРАБ.	ИЦЖОВ	К.И.И.	
И.КОНТ.Р.	НОВИКОВА	К.И.И.	
ПРИВЯЗАН			
ИНВ. №			
СПАЛЬНЫЙ КОРПУС НА 250 МЕСТ ДЛЯ САНАТОРИЕВ /СТЕНЫ КИРПИЧНЫЕ/ БАЛКИ МОНОЛИТНЫЕ Бм 1, Бм 2, Бм 3.		СТАДИА АНЕТ	ЛИСТОВ
		р	70
		ЦНИИЭП КУРОРТНО-ТУРИСТСКИХ ЗДАНИЙ И КОМПЛЕКСОВ	

СПЕЦИФИКАЦИЯ ЭЛЕМЕНТОВ МОНОЛИТНЫХ УЧАСТКОВ Ум 1... Ум 3

ФОРМАТ	ЗОНА	ПОЗ.	ОБОЗНАЧЕНИЕ	НАИМЕНОВАНИЕ	КОЛ	ПРИМЕЧ.
Ум 1						
СБОРОЧНЫЕ ЕДИНИЦЫ						
А4	1	244-1-66.86-кжи-21.010	КАРКАС ПЛОСКИЙ КР 1	20		
А4	3	244-1-66.86-кжи-22.010	КР 3	14		
ДЕТАЛИ						
Б4	5*	244-1-66.86-АС-3-Ум1-01	БА-ГРОСТ 5781-82 $\ell=355$	104	0,08	км
Б4	4*	-02	$\ell=475$	104	0,106	км
Б4	6*	-03	$\ell=1500$	104	0,33	км
Б4	8	-04	$\ell=102,4м$	22,7		км
МАТЕРИАЛЫ						
	9		БЕТОН КЛАССА В 15	5,4		м ³
Ум 2						
СБОРОЧНЫЕ ЕДИНИЦЫ						
А4	1	244-1-66.86-кжи-21.010	КАРКАС ПЛОСКИЙ КР 1	15		
А4	3	244-1-66.86-кжи-22.010	КР 3	10		
ДЕТАЛИ						
Б4	5*	244-1-66.86-АС-3-Ум2-01	БА-ГРОСТ 5781-82 $\ell=355$	78	0,08	км
Б4	4*	-02	$\ell=475$	78	0,106	км
Б4	6*	-03	$\ell=1500$	78	0,33	км
Б4	8	-04	$\ell=76,8м$	17,0		км
МАТЕРИАЛЫ						
	9		БЕТОН КЛАССА В 15	4,0		м ³
Ум 3						
СБОРОЧНЫЕ ЕДИНИЦЫ						
А4	2	244-1-66.86-кжи-23.010	КАРКАС ПЛОСКИЙ КР 2	4		
ДЕТАЛИ						
Б4	5*	244-1-66.86-АС-3-Ум3-01	БА-ГРОСТ 5781-82 $\ell=355$	16	0,08	км
Б4	4*	-02	$\ell=475$	16	0,106	км
Б4	6*	-03	$\ell=1500$	16	0,33	км
Б4	8	-04	$\ell=19,5м$	3,9		км
МАТЕРИАЛЫ						
	9		БЕТОН КЛАССА В 15	0,8		м ³

* ПОЗИЦИИ 4,5,6-СМ. ВЕДОМОСТЬ ДЕТАЛЕЙ НА ДАННОМ ЛИСТЕ

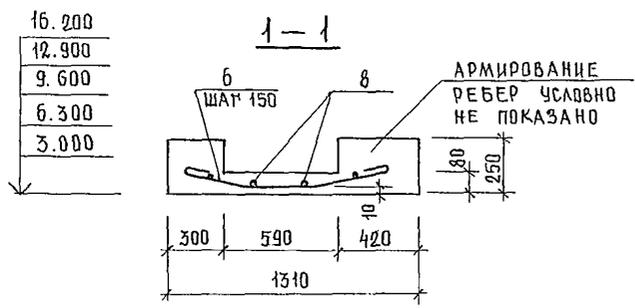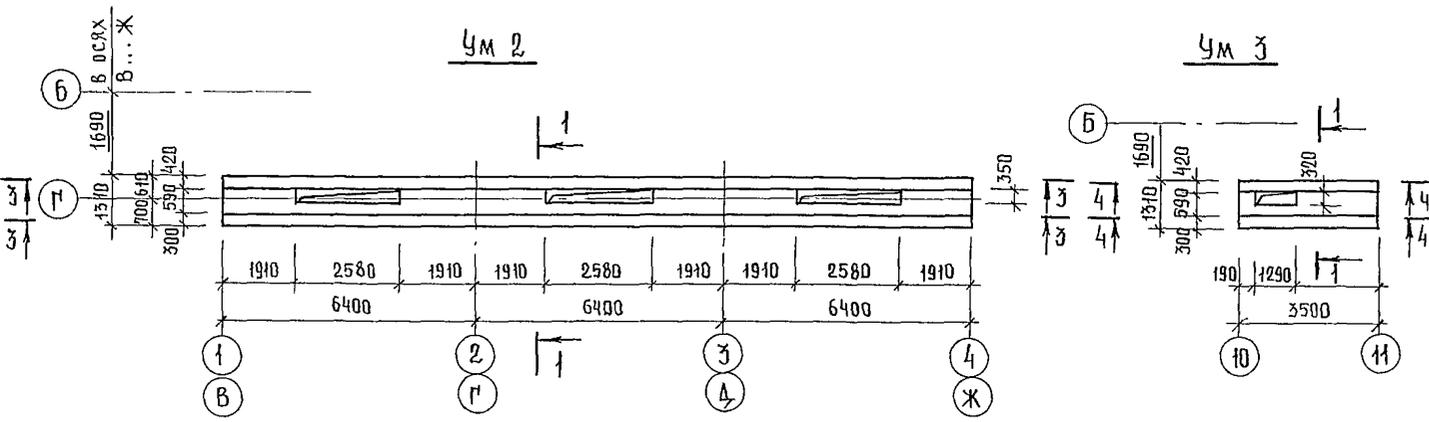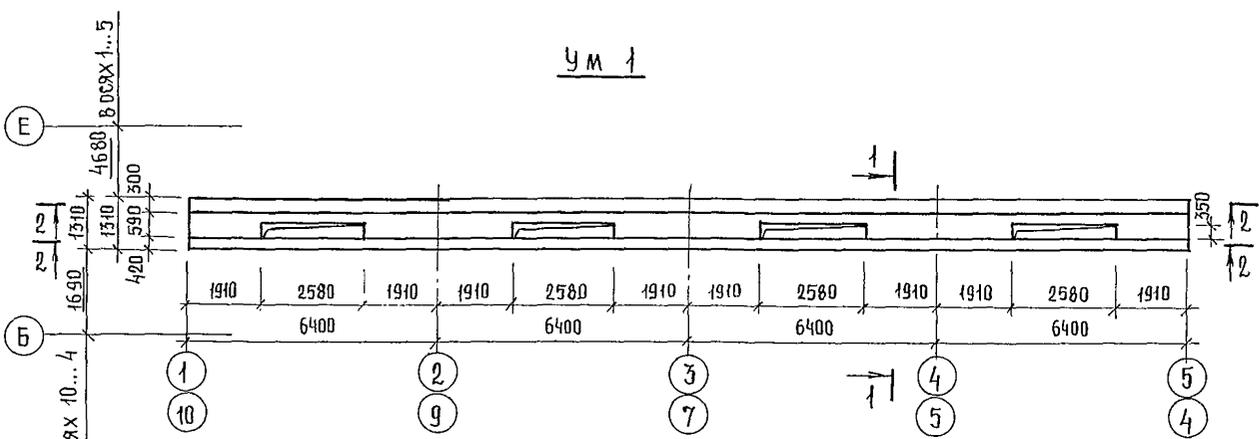






ВЕДОМОСТЬ ДЕТАЛЕЙ.

ПОЗ	ЭСКИЗ
4	
5	
6	

1. СЕЧЕНИЯ 2-2...4-4 СМ. ЛИСТ 72
2. ВЕДОМОСТЬ РАСХОДА СТАЛИ ДАНА НА ЛИСТЕ 84.

244-1-66.86-АС-3			
НАЧАЛМБ	ОРЗУА	СВАЛЫЙ КОРПУС НА 250 МЕСТ	СТАЛИАЯ ЛИСТ
ДИНКАМИ	СОБЕННИКОВ	ДЛЯ САНАТОРИЕВ	ЛИСТОВ
П.А.П	БЕЛЫМАН	/СТЕНЫ КИРПИЧНЫЕ/	Р 71
М.П	КЛЯРЬЦЕВА	УЧАСТКИ МОНОЛИТНЫЕ	УНИИЭП
Р.К.ПРИ	ИВАНОВА	Ум 1, Ум 2, Ум 3	КУРОРТНО-ТУРИСТСКИХ
РАЗРАБ.	ПАВЛОВА		ЗДАНИЙ И КОМПЛЕКСОВ
И КОНТР.	НОВИКОВА		


СПЕЦИФИКАЦИЯ ЭЛЕМЕНТОВ УЧАСТКОВ МОНОЛИТНЫХ Ум 4, Ум 5

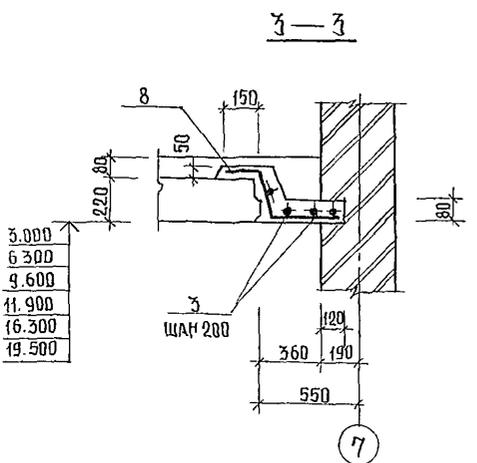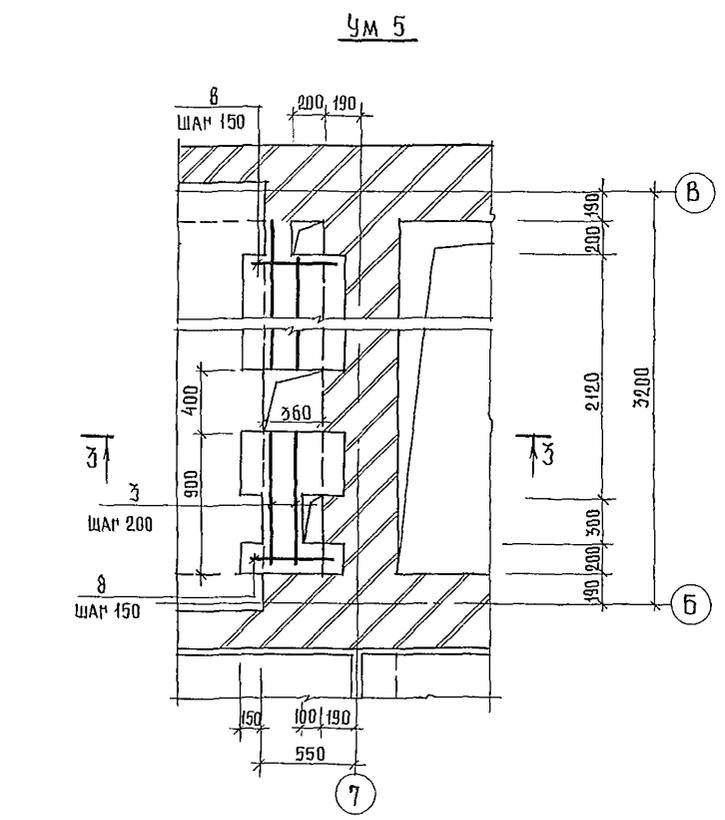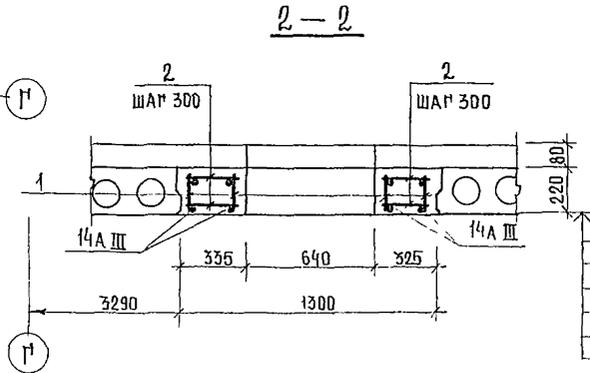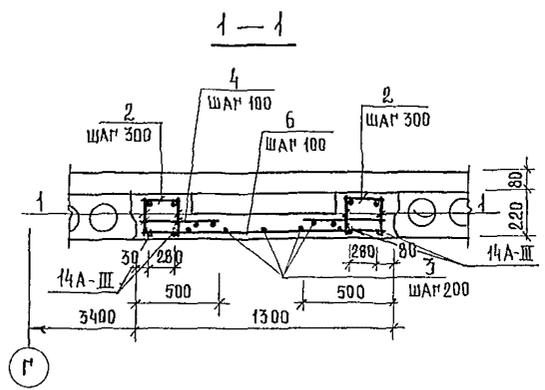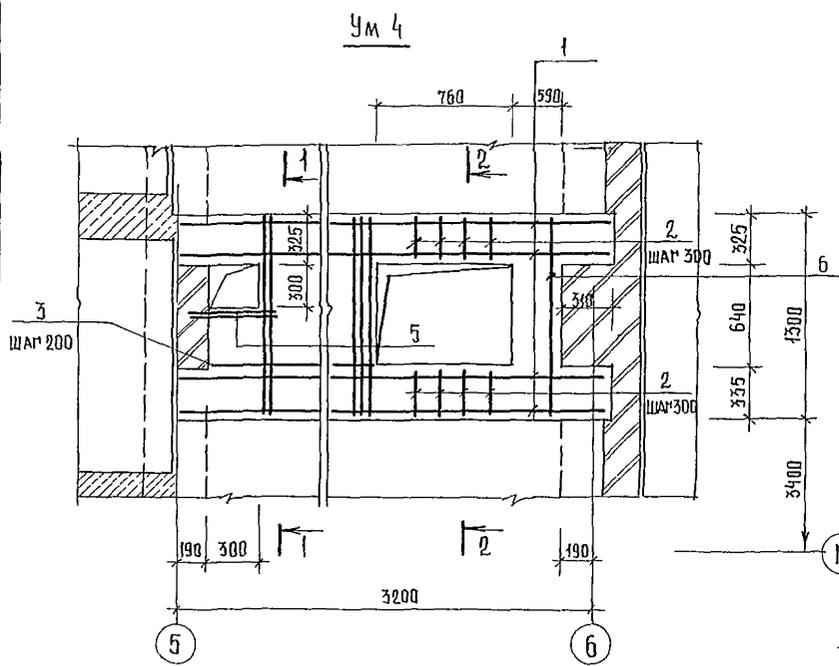

ФОРМАТ	ЗОНА	ПОЗ.	ОБОЗНАЧЕНИЕ	НАИМЕНОВАНИЕ	КОЛ	ПРИМЕЧАНИЕ
				Ум 4		
				СБОРОЧНЫЕ ЕДИНИЦЫ		
А4	1		244-1-66.86-кжи-24.010	КАРКАС ПЛОСКИЙ КРЧ	4	
				ДЕТАЛИ		
Б4	2		244-1-66.86-АС-3-Ум4-01	БА-1 ПОСТ 5781-82 ℓ=310	44	0,07
Б4	3		-02	ℓ=158м	3,4	КР
Б4	4		-03	ℓ=500	38	0,11
Б4	5		-04	ℓ=800	2	0,71
Б4	6		-05	ℓ=1280	11	1,13 КР
				МАТЕРИАЛЫ		
	7			БЕТОН КЛАССА В 15	0,53	м ³
				Ум 5		
				ДЕТАЛИ		
Б4	8*		244-1-66.86-АС-3-Ум5-01	БА-1 ПОСТ 5781-82 ℓ=800	16	0,18 КР
Б4	3		244-1-66.86-АС-3-Ум5-02	ℓ=16,8м	3,6	КР
				МАТЕРИАЛЫ		
	9			БЕТОН КЛАССА В 15	0,2	м ³

- 3.000
- 6.300
- 9.600
- 11.900
- 16.300
- 19.500




* ПОЗ. 8 - см. на данном листе
ПОЗ. 8

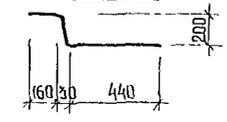


1. ВЕДОМОСТЬ РАСХОДА СТАЛИ ДАНА НА ЛИСТЕ 84
2. СБОРКУ И СВАРКУ КАРКАСОВ И СЕТОК ВЫПОЛНЯТЬ КОНТАКТНО-ТОЧЕЧНОЙ СВАРКОЙ В СООТВЕТСТВИИ С ПОСТ 10922-75
3. ЗАЩИТНЫЙ СЛОЙ БЕТОНА ДО НИЗА РАБОЧЕЙ АРМАТУРЫ ПРИНЯТ 20 ММ. ОТКЛОНСКИЕ ЗАЩИТНОГО СЛОЯ БЕТОНА НЕ ДОЛЖНО ПРЕВЫШАТЬ ВЕЛИЧИН, УКАЗАННЫХ В ПОСТ 13015-75.**

		244-1-66.86-АС-3	
ИЧ АРМО	ОРЗУА		
УЩЕКАТИ	СОБЕННИКОВ		
РАП	БЕЛЬМАН		
РПД	КУДРЯВЦЕВА		
РУСРП ИИ	ИВАНОВА		
ИИСК	ПАВЛОВ А		
РАЗРАБ	ЧИКОВ		
И ОБИТ	ИП СИКОВА		
ПРИВЯЗАН		СПАЛЬНЫЙ КОРПУС НА 250 МЕСТ ДЛЯ САНАТОРИЕВ / СПЕЦИАЛЬНЫЕ /	СТАЛИЯ ЛИСТ ЛИСТОВ Р 73
ИНВ. №		УЧАСТКИ МОНОЛИТНЫЕ Ум 4, Ум 5.	ПЕНИН КУРОРТНО-ТУРИСТСКИХ ЗАДАНИЙ И КОМПЛЕКСОВ



СПЕЦИФИКАЦИЯ ЭЛЕМЕНТОВ УЧАСТКОВ МОНОЛИТНЫХ Ум 6, Ум 7

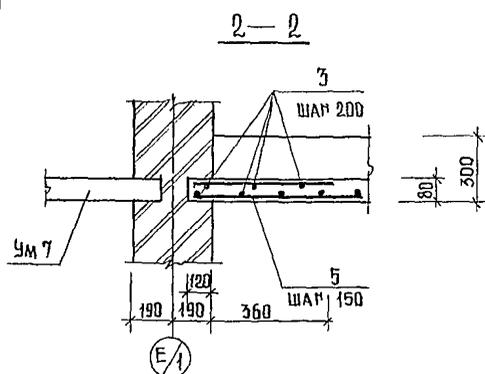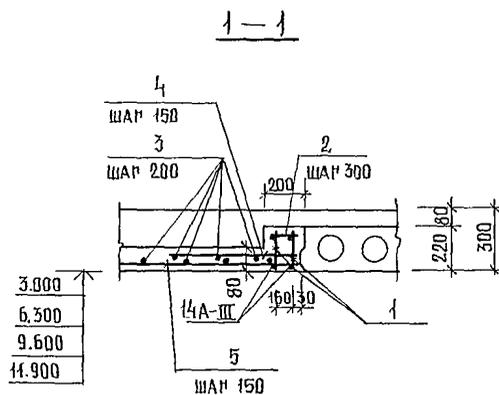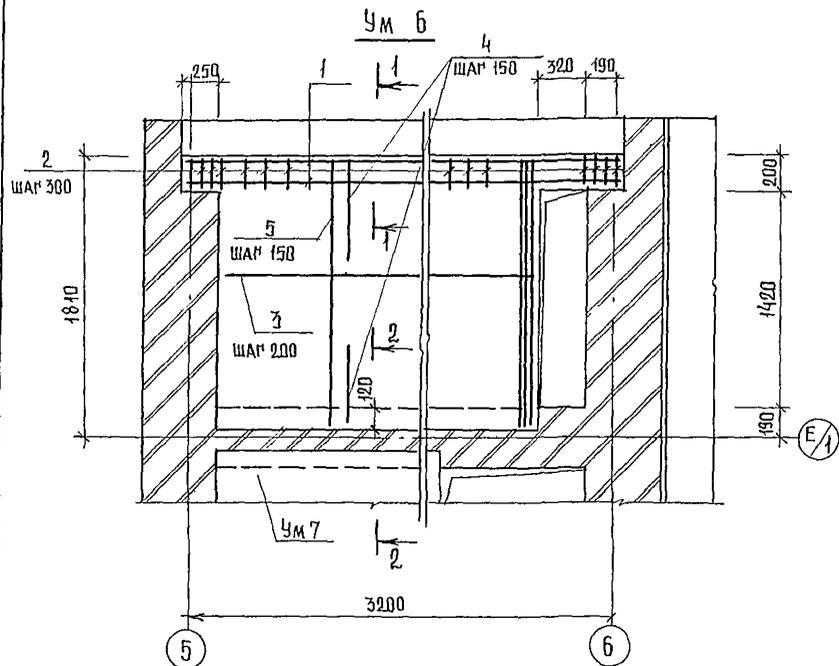

Ум 7

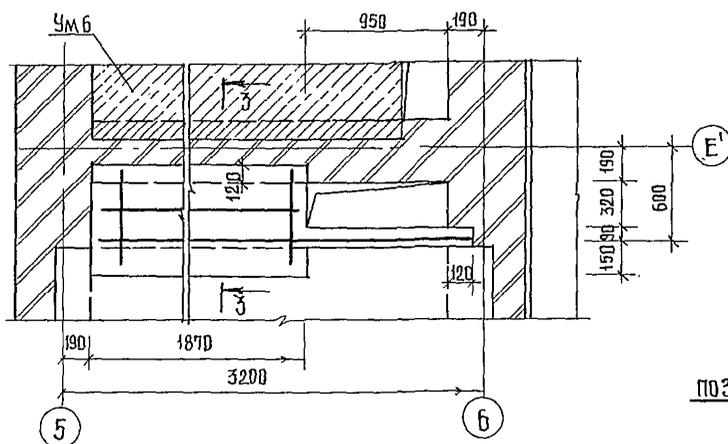

ПОЗ. 7

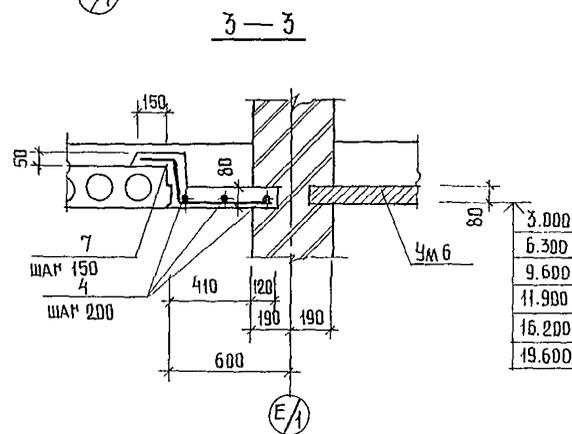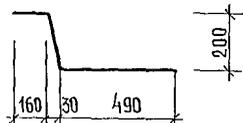


ФОРМАТ	ЗОНА	ПОЗ	ОБОЗНАЧЕНИЕ	НАИМЕНОВАНИЕ	КОД	ПРИМЕЧАНИЕ
				Ум 6		
				СБОРОЧНЫЕ ЕДИНИЦЫ		
A4		1	244-1-66.86-КЖИ-24.010	КАРКАС ПЛОСКИЙ КР4	2	
				ДЕТАЛИ		
Б4		2	244-1-66.86-АС-3-Ум6-01	БАТ ПОСТ 5781-82 $\ell=190$	22	0,04 кг
Б4		3	-02	$\ell=36,4$	7,3	кг
Б4		4	-03	12АШ ПОСТ 5781-82 $\ell=560$	17	0,49 кг
Б4		5	-04	$\ell=1990$	18	1,76 кг
				МАТЕРИАЛЫ		
		6		БЕТОН КЛАССА В 15	0,5	м ³
				Ум 7		
				ДЕТАЛИ		
Б4		7*	244-1-66.86-АС-3-Ум7-01	БАТ ПОСТ 5781-82 $\ell=850$	13	0,19
Б4		4	-02	$\ell=94$	2,0	кг
				МАТЕРИАЛЫ		
		6		БЕТОН КЛАССА В 15	0,1	м ³

* ПОЗ. 7 - СМ. НА ДАННОМ ЛИСТЕ

- ВЕДОМОСТЬ РАСХОДА СТАЛИ НА 1 ЭЛЕМЕНТ ДАНА НА ЛИСТЕ 84.
- СБОРКУ И СВАРКУ КАРКАСОВ И СЕТОК ВЫПОЛНЯТЬ КОНТАКТНО-ТОЧЕЧНОЙ СВАРКОЙ В СООТВЕТСТВИИ С ПОСТ 10922-75.
- ЗАЩИТНЫЙ СЛОЙ БЕТОНА ДО НИЗА РАБОЧЕЙ АРМАТУРЫ ПРИНЯТ 20 ММ. ОТКЛОНЕНИЕ ЗАЩИТНОГО СЛОЯ БЕТОНА НЕ ДОЛЖНО ПРЕВЫШАТЬ ВЕЛИЧИН, УКАЗАННЫХ В ПОСТ 13015-75.**

		244-1-66.86-АС-3	
ИМЯ АПЛАБ	ОРУЧА		
ПАМКАМ	СОБЕННИКОВ		
РАП	БЕЛЬМАН		
МИП	КУДЯВЦЕВА		
РЫК РРЛИ	ИВАНОВА		
ИИЖ	ЛАБОВА		
РАЗРАБ.	ЧИЖОВ		
И КОНТР	НОВИКОВА		
ПРИВЯЗАН		СПАЛЬНЫЙ КОРПУС НА 250 МЕСТ / ДЛЯ САНАТОРНЕВ / СТЕНЫ КИРПИЧНЫЕ /	
		СТАЛЬНЫЕ ЛИСТЫ ЛИСТОВ	
		Р 74	
		УЧАСТКИ МОНОЛИТНЫЕ Ум.6, Ум 7	
		ЦНИИЭП КУРОРТНО-ТУРИСТСКИХ ЗАДАНИЙ И КОМПЛЕКСОВ	

СПЕЦИФИКАЦИЯ ЭЛЕМЕНТОВ УЧАСТКОВ МОНОЛИТНЫХ УМ 4, УМ 5, УМ 10

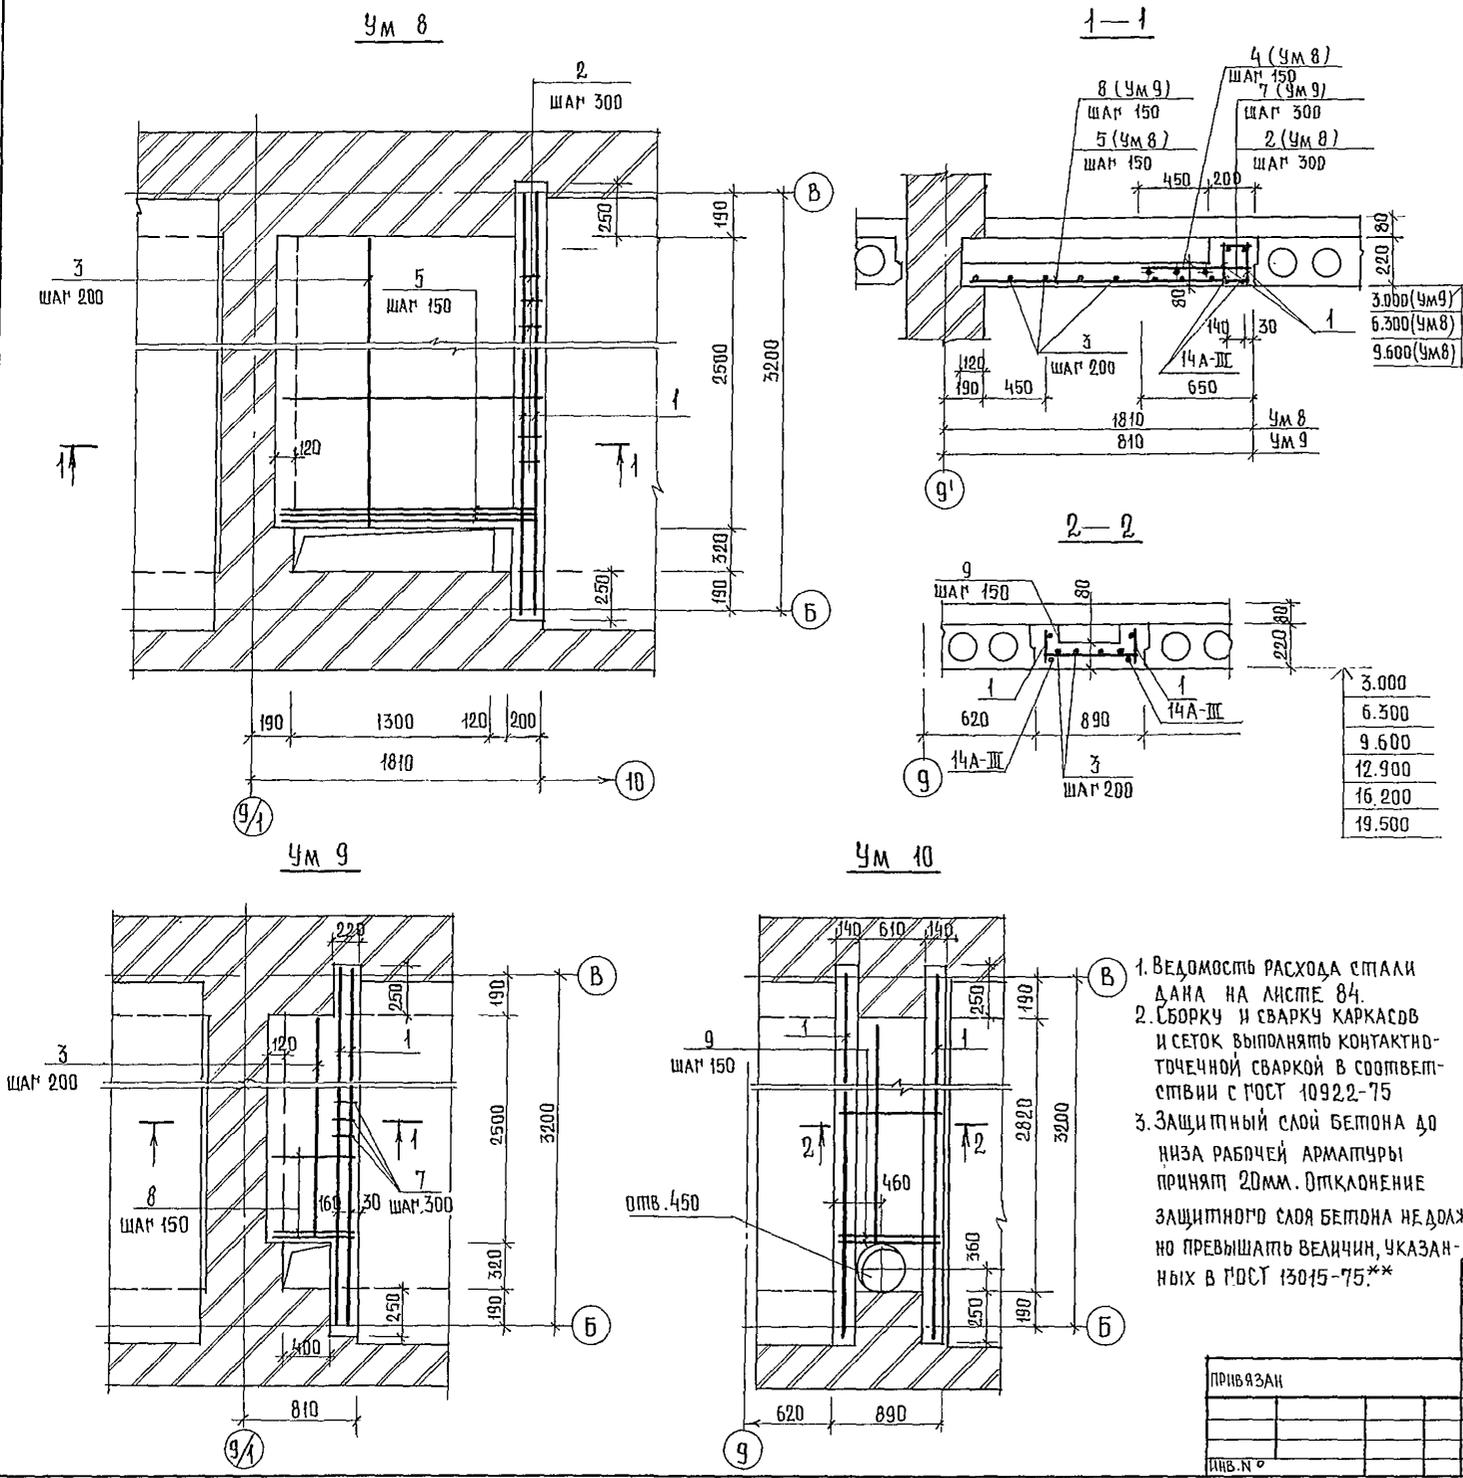

ФОРМА	ЗОНА	ПОЗ.	ОБОЗНАЧЕНИЕ	НАИМЕНОВАНИЕ	КОЛ	ПРИМЕЧАНИЕ
УМ 8						
СБОРОЧНЫЕ ЕДИНИЦЫ						
А4	1	244-1-66.86-КЖИ-24.010		КАРКАС ПЛОСКИЙ КР4	2	
ДЕТАЛИ						
Б4	2	244-1-66.86-АС-3-УМ8-01		БА-ГРОСТ 5781-82 $\ell=180$	22	0,04км
Б4	3	-02		$\ell=24,2м$	5,3	км
Б4	4	-03		12А-III ГОСТ 5781-82 $\ell=650$	1,8	0,57км
Б4	5	-04		$\ell=17,30$	19	1,32км
МАТЕРИАЛЫ						
Б	6			БЕТОН КЛАССА В 15	0,4	м ³
УМ 9						
СБОРОЧНЫЕ ЕДИНИЦЫ						
А4	1	244-1-66.86-КЖИ-24.010		КАРКАС ПЛОСКИЙ КР4	2	
ДЕТАЛИ						
Б4	7	244-1-66.86-АС-3-УМ9-01		БА-ГРОСТ 5781-82 $\ell=200$	2,2	0,04км
Б4	3	-02		$\ell=10,0м$	2,2	км
Б4	8	-03		12А-III ГОСТ 5781-82 $\ell=700$	19	0,62км
МАТЕРИАЛЫ						
Б	6			БЕТОН КЛАССА В 15	0,11	м ³
УМ 10						
СБОРОЧНЫЕ ЕДИНИЦЫ						
А4	1	244-1-66.86-КЖИ-24.010		КАРКАС ПЛОСКИЙ КР4	2	
ДЕТАЛИ						
Б4	3	244-1-66.86-АС-3-УМ10-01		БА-ГРОСТ 5781-82 $\ell=11,2м$	2,5	км
Б4	9	-02		12А-III ГОСТ 5781-82 $\ell=870$	17	0,77км
МАТЕРИАЛЫ						
Б	6			БЕТОН КЛАССА В 15	0,3	м ³

1. ВЕДОМОСТЬ РАСХОДА СТАЛИ ДАНА НА ЛИСТЕ 84.
2. СБОРКУ И СВАРКУ КАРКАСОВ И СЕТОК ВЫПОЛНЯТЬ КОНТАКТНО-ТОЧЕЧНОЙ СВАРКОЙ В СООТВЕТСТВИИ С ГОСТ 10922-75
3. ЗАЩИТНЫЙ СЛОЙ БЕТОНА ДО НИЖА РАБОЧЕЙ АРМАТУРЫ ПРИНЯТ 20ММ. ОТКЛОНЕНИЕ ЗАЩИТНОГО СЛОЯ БЕТОНА НЕ ДОЛЖНО ПРЕВЫШАТЬ ВЕЛИЧИН, УКАЗАННЫХ В ГОСТ 13015-75.**


244-1-66.86-АС-3

НАЧ. АДМ. Б. ОРЗУА	<i>[Signature]</i>			
ГЛАВ. ИНЖ. П. СОБЕННИКОВ	<i>[Signature]</i>			
РАП. БЕЛЬМАН	<i>[Signature]</i>			
П. П. КЧОРЯВЛЕВА	<i>[Signature]</i>			
РУК. ГР. ИНЖ. ИВАНОВА	<i>[Signature]</i>			
ИНЖ. ПАВЛОВА	<i>[Signature]</i>			
РАЗРАБ. ЧИЖОВ	<i>[Signature]</i>			
Н. КОНТР. ИВАНОВА	<i>[Signature]</i>			

ПРИВЯЗКА					
ИНВ. №					

СПАЛЬНЫЙ КОРПУС НА 250 МЕСТ ДЛЯ САНАТОРИЕВ /СТЕНЫ КИРПИЧНЫЕ/			СТАИЯ	ЛИСТ	ЛИСТОВ
			Р	75	
УЧАСТКИ МОНОЛИТНЫЕ УМ 8, УМ 9, УМ 10			ЦНИИЭП КУРОРТНО-ТУРИСТСКИХ ЗАДАНИЙ И КОМПЛЕКСОВ		

Спецификация элементов монолитных участков Ум11... Ум13

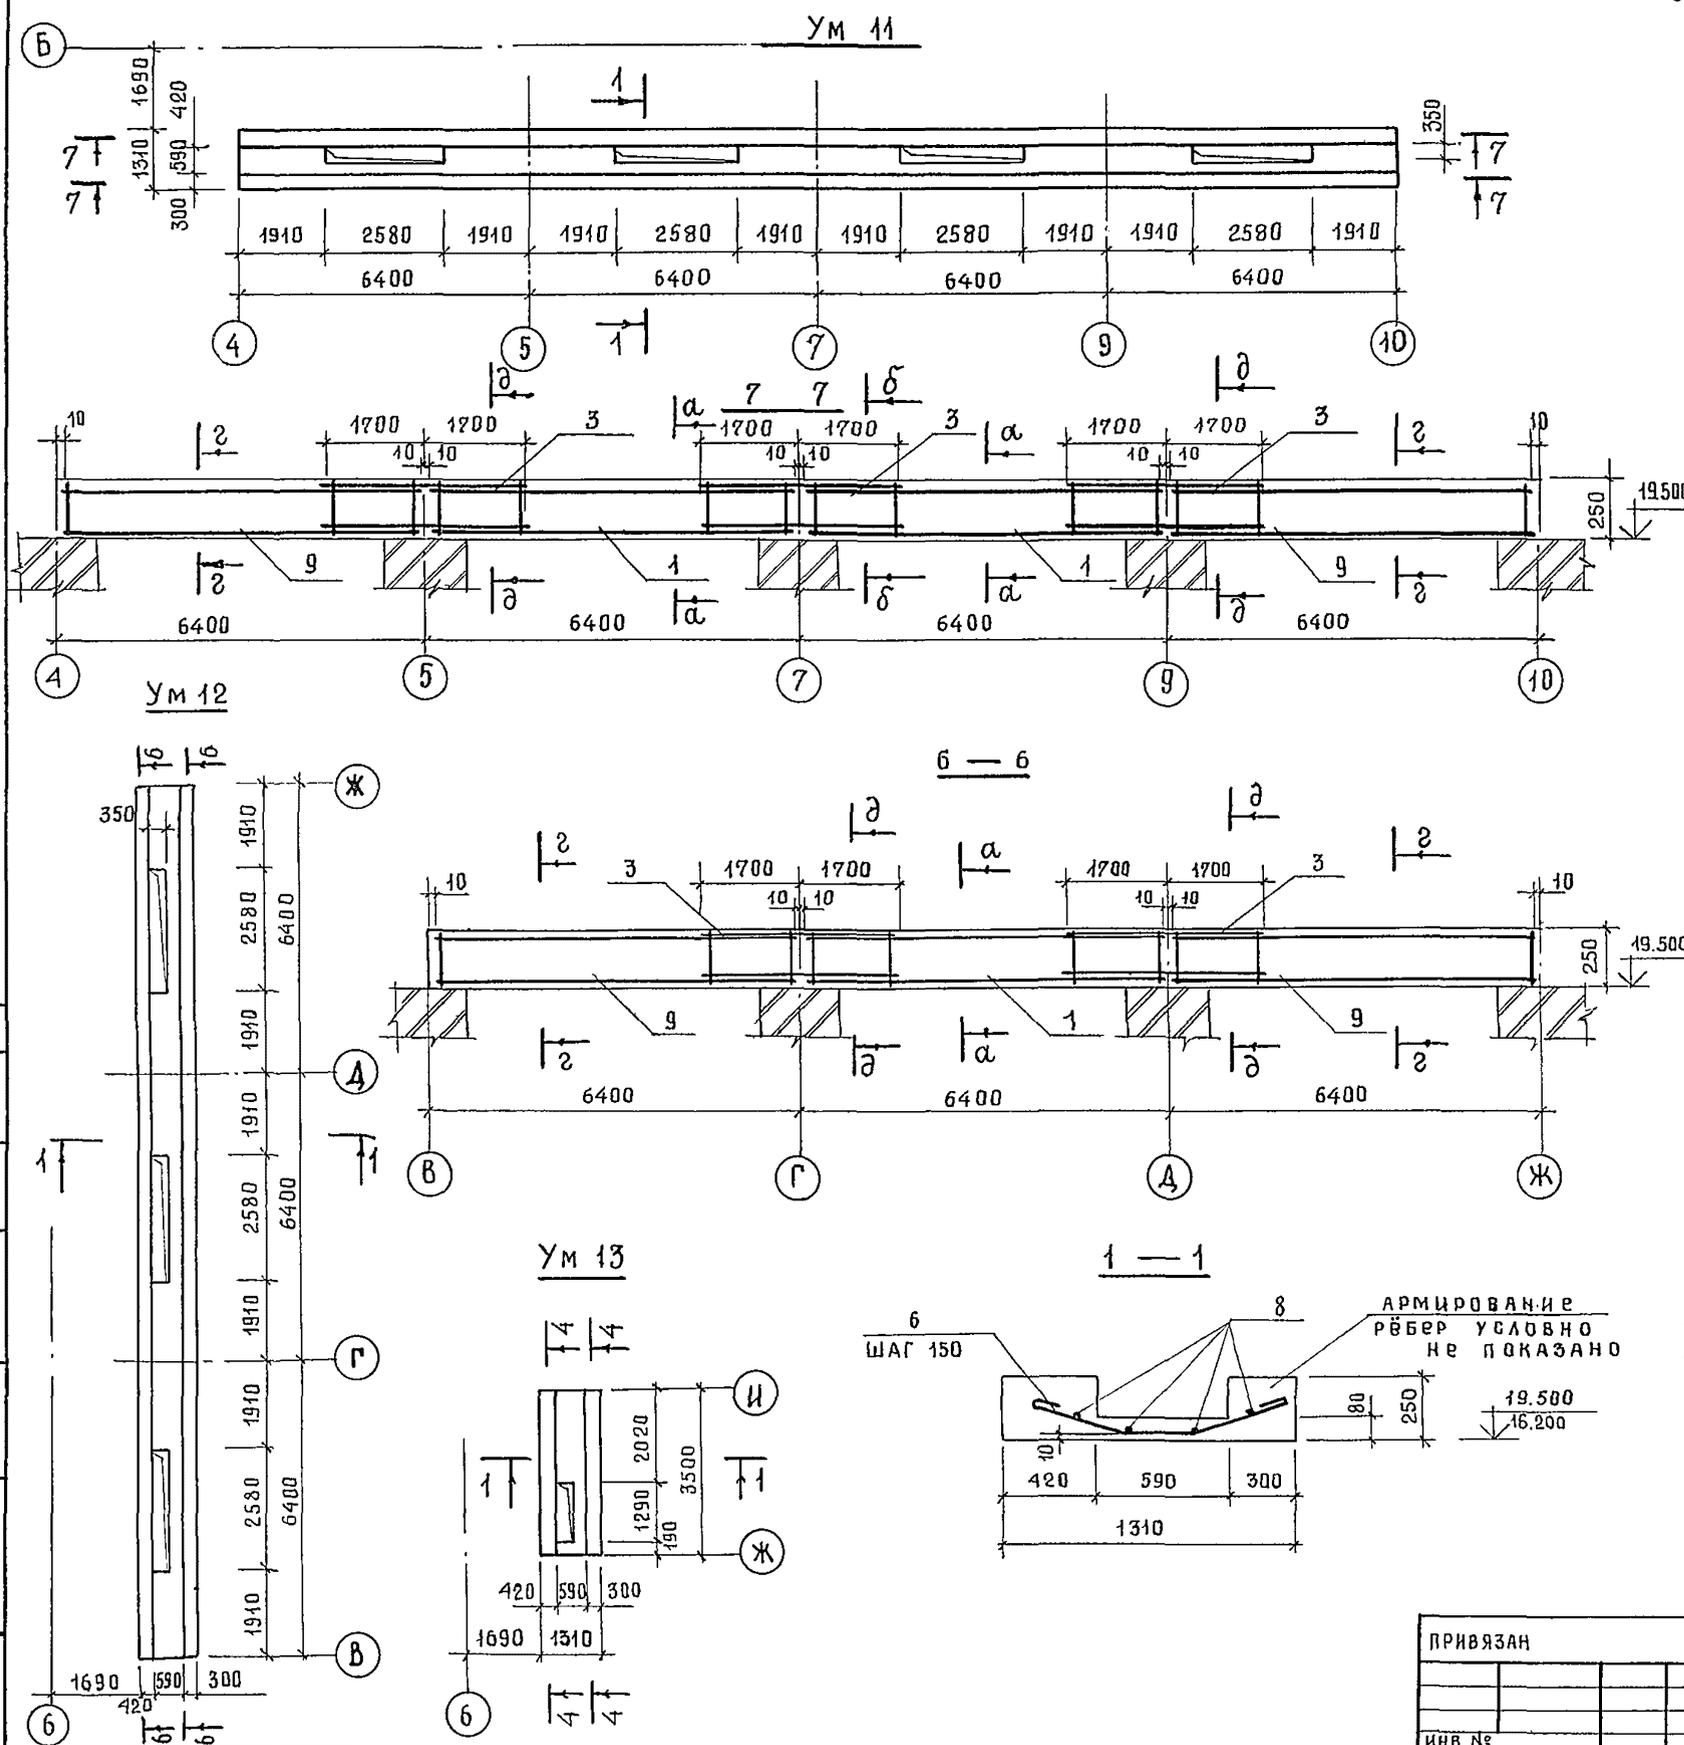


ФОРМАТ	ЗОНА	ПОВ.	ОБОЗНАЧЕНИЕ	НАИМЕНОВАНИЕ	КОЛ.	ПРИМЕЧАНИЕ
				УЧАСТОК МОНОЛИТНЫЙ Ум11		
				СБОРОЧНЫЕ ЕДИНИЦЫ		
АЧ	1		244-1-66.86-КЖИ-21.010	КАРКАС ПЛОСКИЙ КР 1	10	
АЧ	3		244-1-66.86-КЖИ-22.010	КР 3	14	
АЧ	9		244-1-66.86-КЖИ-35.010	КР 15	10	
				ДЕТАЛИ		
БЧ	5		244-1-66.86-АС-3-Ум11-01	6 А-І ГОСТ 5781-82 l=355	104	0.08 КГ
БЧ	4		-02	l=425	104	0.106 КГ
БЧ	6		-03	l=1500	104	0.33 КГ
БЧ	8		-04	l=102.4 м	22.7	КГ
				МАТЕРИАЛЫ		
	10			БЕТОН КЛАССА В 25	5.4	М ³
				УЧАСТОК МОНОЛИТНЫЙ Ум12		
				СБОРОЧНЫЕ ЕДИНИЦЫ		
АЧ	1		244-1-66.86-КЖИ-21.010	КАРКАС ПЛОСКИЙ КР 1	5	
АЧ	3		244-1-66.86-КЖИ-22.010	КР 3	10	
АЧ	9		244-1-66.86-КЖИ-35.010	КР 15	10	
				ДЕТАЛИ		
БЧ	5		244-1-66.86-АС-3-Ум12-01	6 А-І ГОСТ 5781-82 l=355	78	0.08 КГ
БЧ	4		-02	l=475	78	0.106 КГ
БЧ	6		-03	l=1500	78	0.33 КГ
БЧ	8		-04	l=76.8 м	17.0	КГ
				МАТЕРИАЛЫ		
	10			БЕТОН КЛАССА В 25	4.0	М ³
				УЧАСТОК МОНОЛИТНЫЙ Ум13		
АЧ	2		244-1-66.86-КЖИ-23.010	КАРКАС ПЛОСКИЙ КР 2	4	
				ДЕТАЛИ		
БЧ	5		244-1-66.86-АС-3-Ум13-01	6 А-І ГОСТ 5781-82 l=355	16	0.08 КГ
БЧ	4		-02	l=475	16	0.106 КГ
БЧ	6		-03	l=1500	16	0.33 КГ
БЧ	8		-04	l=12.5 м	3.9	КГ
				МАТЕРИАЛЫ		
	10			БЕТОН КЛАССА В 25	0.71	М ³

- Сечения 4-4 ; а-а ; б-б см. лист 72.
- Сечения з-з ; д-д см. лист 83
- В ведомость расхода стали дана на листе 84


				244-1-66.86-АС-3			
НАЧ. АРМ.	ОРЗУЛ			СПАЛЬНЫЙ КОРПУС НА 250 МЕСТ ДЛЯ САНАТОРИЕВ /СТЕНЫ КИРПИЧНЫЕ /	СТADIЯ	ЛИСТ	ЛИСТОВ
ГЛАВН. М.	СОБЕННИКОВ				Р	76	
ГАП	БЕЛЬМАН				УЧАСТКИ МОНОЛИТНЫЕ УМ 11 ... УМ 13		
ГИП	КУДРЯВЦЕВА						
РУК. РАБ. ИНЖ.	ИВАНОВА						
РАЗРАБ.	ТИМОХИНА			ЦНИИЭП КУРОРТНО-ТУРИСТСКИХ ЗДАНИЙ И КОМПЛЕКСОВ			
ИНЖ. КОНТР.	НОВИНОВА						

АЛБГОМ III


УМ 14

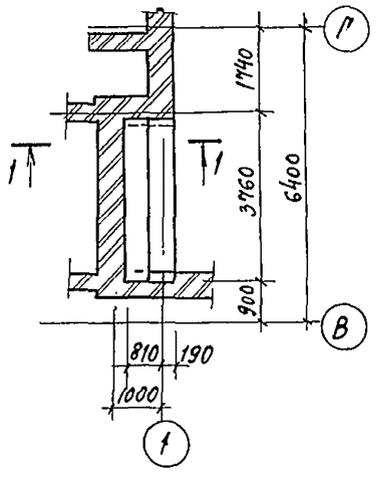


1-1

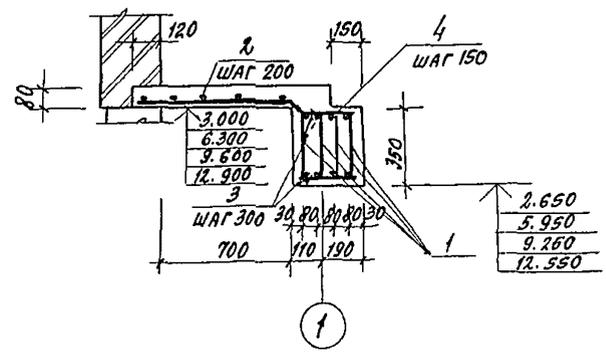


УМ 15

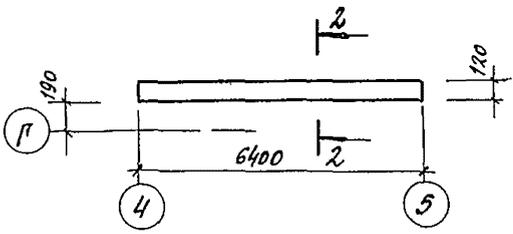


2-2

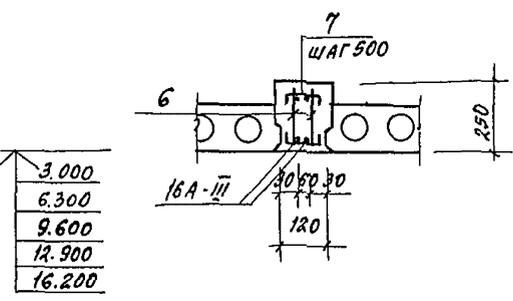


УМ 16

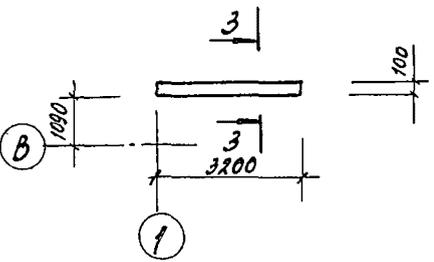


3-3

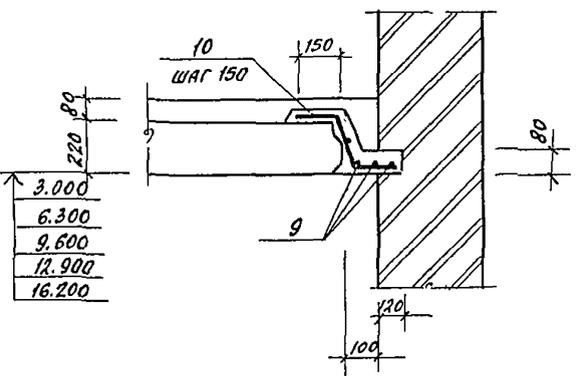

ПОЗ. 4

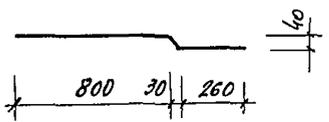

ПОЗ. 10

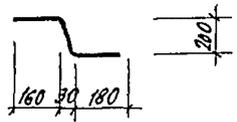

СПЕЦИФИКАЦИЯ ЭЛЕМЕНТОВ УЧАСТКОВ МОНОЛИТНЫХ УМ 14, УМ 15, УМ 16

ФОРМА	ЗОНА	ПОЗ.	ОБОЗНАЧЕНИЕ	НАИМЕНОВАНИЕ	КОЛ	ПРИМЕЧАНИЕ
УМ 14						
СБОРОЧНЫЕ ЕДИНИЦЫ						
АУ		1	244-1-66.86-КЖИ-30.010	КАРКАС ПЛОСКИЙ КР 10	4	
ДЕТАЛИ						
БУ		2	244-1-66.86-АС-3-УМ14-01	БА-I ПОСТ 5781-82 E=3740	5	0.82 кг
БУ		3	-02	E=300	26	0.06 кг
БУ		4*	-03	10A-III ПОСТ 5781-82 E=1130	26	0.45 кг
МАТЕРИАЛЫ						
		5		БЕТОН КЛАССА В15	1.3	м ³
УМ 15						
СБОРОЧНЫЕ ЕДИНИЦЫ						
АУ		6	244-1-66.86-КЖИ-21.010	КАРКАС ПЛОСКИЙ КР1	2	
ДЕТАЛИ						
БУ		7	244-1-66.86-АС-3-УМ15-01	БА-I ПОСТ 5781-82 E=175	26	0.04 кг
МАТЕРИАЛЫ						
		8		БЕТОН КЛАССА В15	0.2	м ³
УМ 16						
ДЕТАЛИ						
БУ		9	244-1-66.86-АС-3-УМ16-01	БА-I ПОСТ 5781-82 E=1280	0.5	кг
БУ		10*	-02	12A-III ПОСТ 5781-82 E=600	12	0.54 кг
МАТЕРИАЛЫ						
		11		БЕТОН КЛАССА В15	0.03	м ³

* - ПОЗ. 4, 10 см. НА ДАННОМ ЧЕРТЕЖЕ.







1. ВЕДОМОСТЬ РАСХОДА СТАЛИ ДАНА НА ЛИСТЕ 84.
2. СБОРКУ И СВАРКУ КАРКАСОВ И СЕТОК ВЫПОЛНЯТЬ КОНТАКТНО-ТОЧЕЧНОЙ СВАРКОЙ В СООТВЕТСТВИИ С ГОСТ 10922-75.
3. ЗАЩИТНЫЙ СЛОЙ БЕТОНА ДО НИЗА РАБОЧЕЙ АРМАТУРЫ ПРИНЯТ 20 мм. ОТКЛОНЕНИЕ ЗАЩИТНОГО СЛОЯ БЕТОНА НЕ ДОЛЖНО ПРЕВЫШАТЬ ВЕЛИЧИН УКАЗАННЫХ В ГОСТ 13015-75.**

244-1-66.86-АС3			
НАЧ. АРМ.	ОРЗУ	<i>[Signature]</i>	
РАБ. АРМ.	СОБЕННИКОВ	<i>[Signature]</i>	
РАП	ВЕЛЬМАН	<i>[Signature]</i>	
ГИП	КУДРЯВЦЕВА	<i>[Signature]</i>	
РУК. РАМ.	ИВАНОВА	<i>[Signature]</i>	
РАЗРАБ.	ПАВЛОВА	<i>[Signature]</i>	
Н. КОНТР.	НОВИКОВА	<i>[Signature]</i>	
ПРИВЯЗАН			
ИНВ. №			
		СПАЛЬНЫЙ КОРПУС НА 250 МЕСТ ДЛЯ ОМАТОРИЕВ (СТЕНЫ КИРПИЧНЫЕ)	СТАИВА Лист ЛЕТОВ Р 77
		Участки монолитные УМ 14 ... УМ 16	ЦНИИЭП КУРОРТНО-ТУРИСТСКИХ ЗАДАНИЙ И КОМПЛЕКСОВ








СПЕЦИФИКАЦИЯ ЭЛЕМЕНТОВ ЧАСТКОВ МОНОЛИТНЫХ Ум 17... Ум 19

ФОРМАТ	ЗОНА	ПОЗ.	ОБОЗНАЧЕНИЕ	НА ИМЕНОВАНИЕ	КОЛ	ПРИМЕЧАНИЕ
				<u>Ум 17</u>		
				<u>СБОРОЧНЫЕ ЕДИНИЦЫ</u>		
А4	1	244-1-66.86-кжч-24.010	КАРКАС ПЛОСКИЙ КР4	3		
			<u>ДЕТАЛИ</u>			
Б4	5	244-1-66.86-АС-3-Ум17-01	БА-ПРОСТ 5781-82 $\ell=200$	22	0,04 км	
			<u>МАТЕРИАЛЫ</u>			
	11		БЕТОН КЛАССА В15	0,2	м ³	
			<u>Ум 18</u>			
			<u>СБОРОЧНЫЕ ЕДИНИЦЫ</u>			
А4	2	244-1-66.86-кжч-21.010	КАРКАС ПЛОСКИЙ КР1	3		
			<u>ДЕТАЛИ</u>			
Б4	6	244-1-66.86-АС-3-Ум18-01	БА-ПРОСТ 5781-82 $\ell=220$	44	0,04	
			<u>МАТЕРИАЛЫ</u>			
	11		БЕТОН КЛАССА В15	0,5	м ³	
			<u>Ум 19</u>			
			<u>СБОРОЧНЫЕ ЕДИНИЦЫ</u>			
А4	1	244-1-66.86-кжч-24.010	КАРКАС ПЛОСКИЙ КР4	3		
А4	3	244-1-66.86-кжч-32.010	КР12	2		
А4	4	244-1-66.86-кжч-31.010	КР11	2		
			<u>ДЕТАЛИ</u>			
Б4	5	244-1-66.86-АС-3-Ум19-01	БА-ПРОСТ 5781-82 $\ell=200$	34	0,04 км	
Б4	6	-02	$\ell=220$	22	0,04 км	
Б4	7	-03	БА-ПРОСТ 5781-82 $\ell=200$	8	0,12 км	
Б4	8	-04	$\ell=2500$	8	1,54 км	
Б4	9	-05	БА-ПРОСТ 5781-82 $\ell=580$	32	0,35 км	
Б4	10	-06	$\ell=1620$	16	0,99 км	
			<u>МАТЕРИАЛЫ</u>			
	11		БЕТОН КЛАССА В15	0,7	м ³	

- ВЕДОМОСТЬ РАСХОДА СТАЛИ ДАНА НА ЛИСТЕ 84
- СБОРКУ И СВАРКУ КАРКАСОВ И СЕПТОВ ВЫПОЛНЯТЬ КОНТАКТНО ТОЧЕЧНОЙ СВАРКОЙ В СООТВЕТСТВИИ С ПОСТ 1092,2-75.
- ЗАЩИТНЫЙ СЛОЙ БЕТОНА ДО НИЖА РАБОЧЕЙ АРМАТУРЫ ПРИНЯТЬ 20ММ. ОТКЛОНЕНИЕ ЗАЩИТНОГО СЛОЯ БЕТОНЕ НЕ ДОЛЖНО ПРЕВЫШАТЬ ВЕЛИЧИН, УКАЗАННЫХ В ПОСТ 13015-75.**
- ПОСЛЕ УСТАНОВКИ КАРКАСОВ ПОЗ 3;4 ПРИВАРИТЬ СТЕРЖНИ ПОЗ.9, КАК УКАЗАНО НА СХЕМЕ (Ум 19).

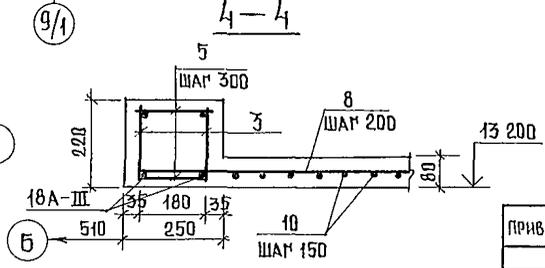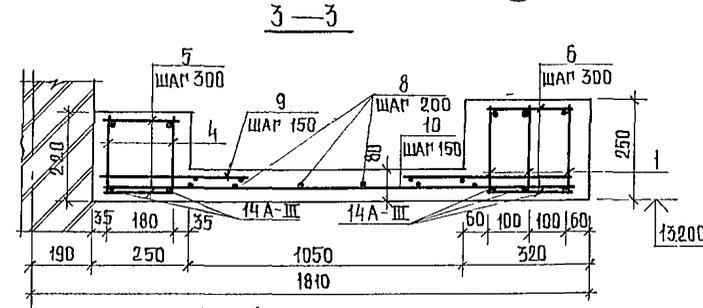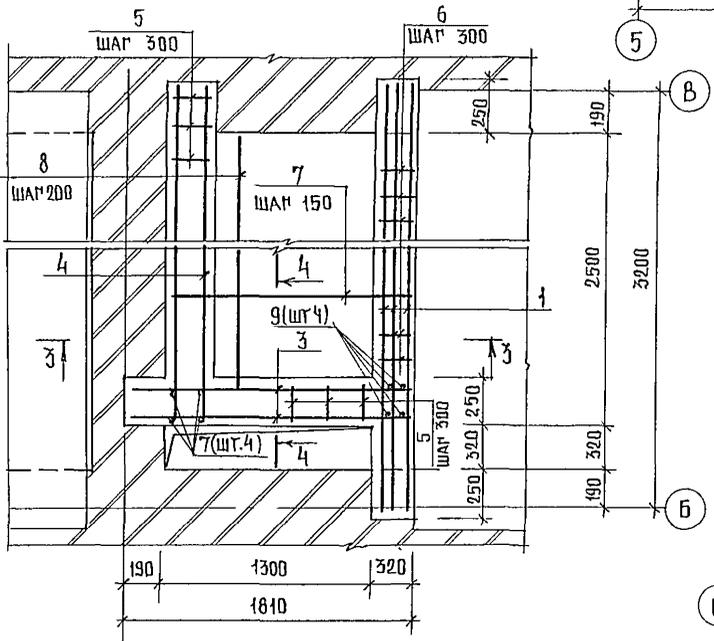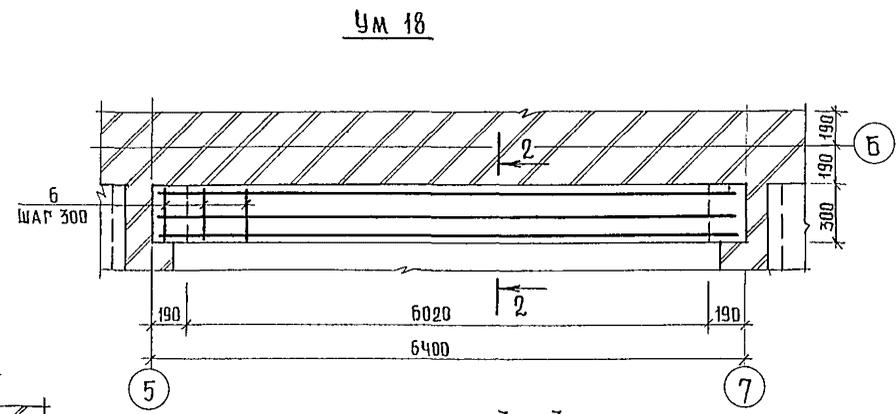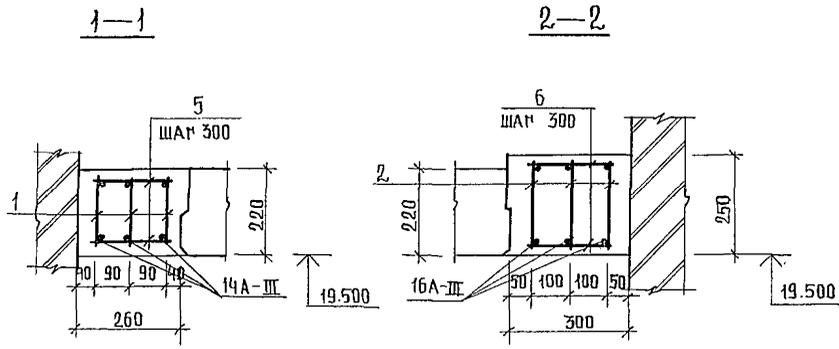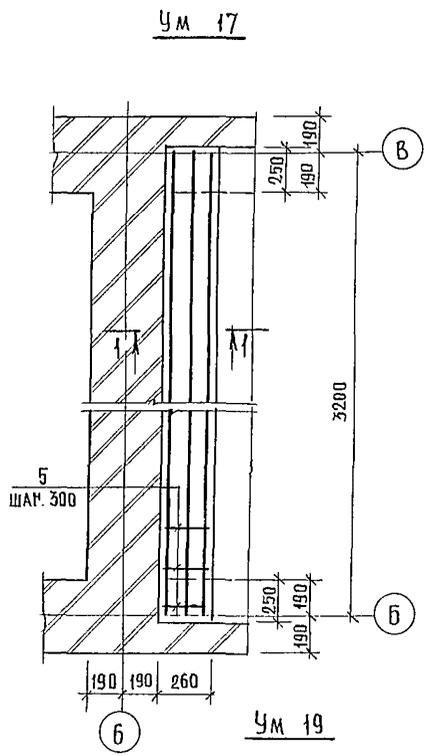

244-1-66.86-АС-3			
НАЧАЛ РАБ	ПРЗУА		
РАСПИСКАМ	СОБЕННИКОВ		
ПАП	БЕЛЫМАН		
ГИП	КУДЯРЬИЧЕВА		
РЧК	ПРИШВИНОВА		
РАЗРАБ	БУССЕВА		
И КОНТР	НОВИКОВА		
ПРИВЯЗАЧ		СПАЛЬНЫЙ КОРПУС НА 250 МЕСТ ДЛЯ САНАТОРИЕВ /СТЕНЫ КИРПИЧНЫЕ/	СТАДИЯ
		УЧАСТКИ МОНОЛИТНЫЕ Ум 17 ... Ум 19	ЛИСТОВ
ИНВ №			78
		УНИИ ЭП КУРОРТНО-ТУРИСТСКИХ ЗАДАНИЙ И КОМПЛЕКСОВ	

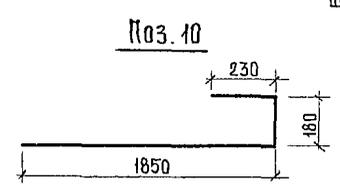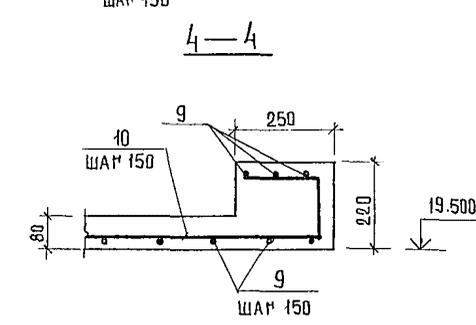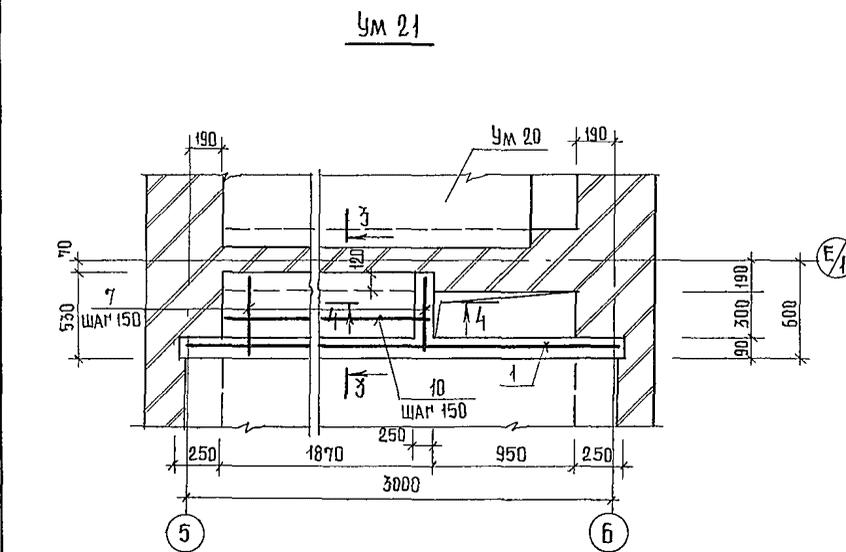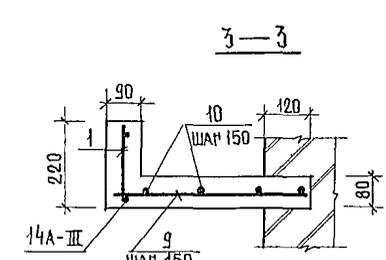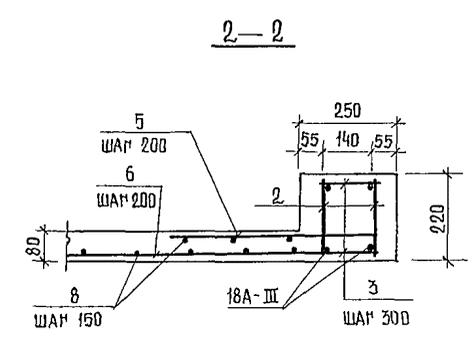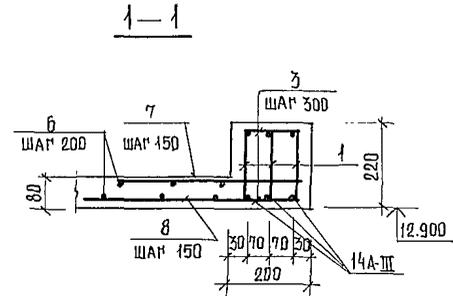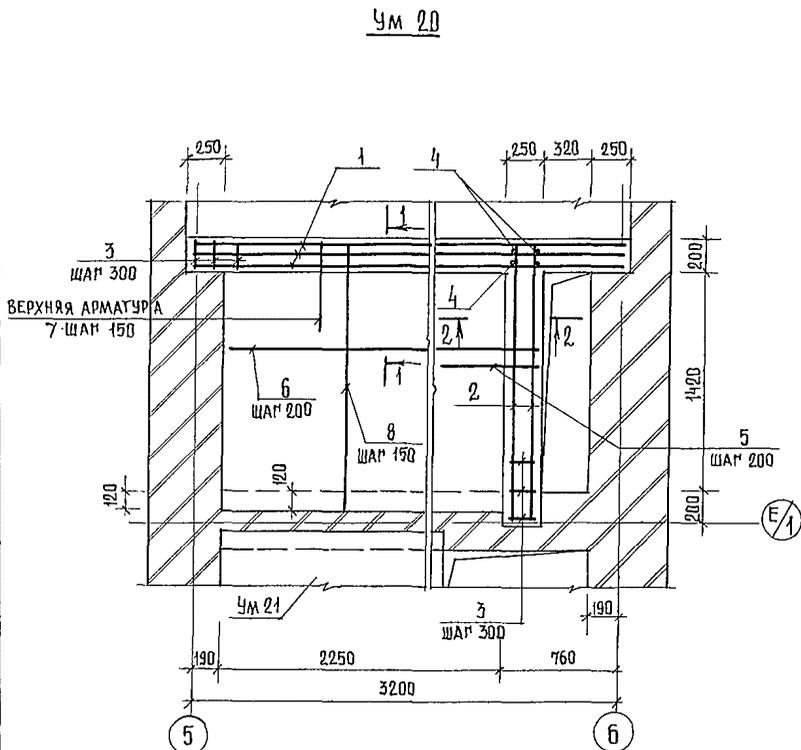


СПЕЦИФИКАЦИЯ ЭЛЕМЕНТОВ ЧАСТКОВ МОНОЛИТНЫХ Ум 20 ... Ум 21

ФОРМАТ	ЗОНА	ПОЗ	ОБОЗНАЧЕНИЕ	НАИМЕНОВАНИЕ	КОЛ	ПРИМЕЧАНИЕ
Ум 20						
СБОРОЧНЫЕ ЕДИНИЦЫ						
А4	1	244-1-66.86-кжи-24.010	КАРКАС ПЛОСКИЙ КР 4	3		
А4	2	244-1-66.86-кжи-32.010	КАРКАС ПЛОСКИЙ КР 12	2		
ДЕТАЛИ						
Б4	3	244-1-66.86-АС-3-Ум20-01	БА-ГРЮСТ 5781-82 ℓ=160	24	0,04 км	
Б4	4	-02	ℓ=200	4	0,04 км	
Б4	5	-03	ℓ=450	13	0,09 км	
Б4	6	-04	ℓ=2500	14	0,55 км	
Б4	7	-05	12А-III ГРЮСТ 5781-82 ℓ=350	14	0,31 км	
Б4	8	-06	ℓ=1740	16	1,54 км	
МАТЕРИАЛЫ						
	11		БЕТОН КЛАССА В 15	0,6	м ³	
Ум 21						
СБОРОЧНЫЕ ЕДИНИЦЫ						
А4	1	244-1-66.86-кжи-24.010	КАРКАС ПЛОСКИЙ КР 4	1		
ДЕТАЛИ						
Б4	9	244-1-66.86-АС-3-Ум21-01	БА-ГРЮСТ 5781-82 ℓ=530	16	0,12 км	
А2	10*	-02	ℓ=2260	4	0,50 км	
МАТЕРИАЛЫ						
	11		БЕТОН КЛАССА В 15	0,2	м ³	

* ПОЗ. 10 - СМ НА ДАННОМ ЛИСТЕ




1. ВЕДОМОСТЬ РАСХОДА СТАЛИ ДАНА НА ЛИСТЕ 84
2. СБОРКУ И СВАРКУ КАРКАСОВ И СЕТОК ВЫПОЛНЯТЬ КОНТАКТНО-ТОЧЕЧНОЙ СВАРКОЙ В СООТВЕТСТВИИ С ПОСТ 10922-75.
3. ЗАЩИТНЫЙ СЛОЙ БЕТОНА ДО НИЖА РАБОЧЕЙ АРМАТУРЫ ПРИНЯТ 20 ММ ОТКЛАДЕНИЕ ЗАЩИТНОГО СЛОЯ БЕТОНА НЕ ДОЛЖНО ПРЕВЫШАТЬ ВЕЛИЧИН, УКАЗАННЫХ В ПОСТ 13015-75.**
4. ПОСЛЕ УСТАНОВКИ КАРКАСОВ ПОЗ 1; 2 ПРИВАРИТЬ СТЕРЖНИ ПОЗ 6 КАК УКАЗАНО НА СХЕМЕ (Ум 20).

244-1-66.86-АС-3			
ИЧ АШМ Б	ОРЗУА	<i>[Signature]</i>	СПАЛЬНЫЙ КОРПУС НА 250 МЕСТ ДЛЯ САНАТОРИЕВ / СТЕНЫ КИРПИЧНЫЕ /
РАИЖКАПМ	СОБЕННИКОВ	<i>[Signature]</i>	
РАП	БЕЛЬМАН	<i>[Signature]</i>	
ТИП	КУДРЯВЦЕВА	<i>[Signature]</i>	
РУК ПР ИН	ИВАНОВА	<i>[Signature]</i>	ЧАСТКИ МОНОЛИТНЫЕ Ум 20... Ум 21
РАРАБ	БЧЕСЕЛ	<i>[Signature]</i>	
И КОНТР	НОВИКОВА	<i>[Signature]</i>	
ПРИВЯЗАН			СТАДИЯ / ЛИСТ / ДИЕТОВ
			р / 73
ИНВ №			ЩИИ ЭП КУРОРТНО-ТУРИСТСКИХ ЗДАНИЙ И КОМПЛЕКСОВ

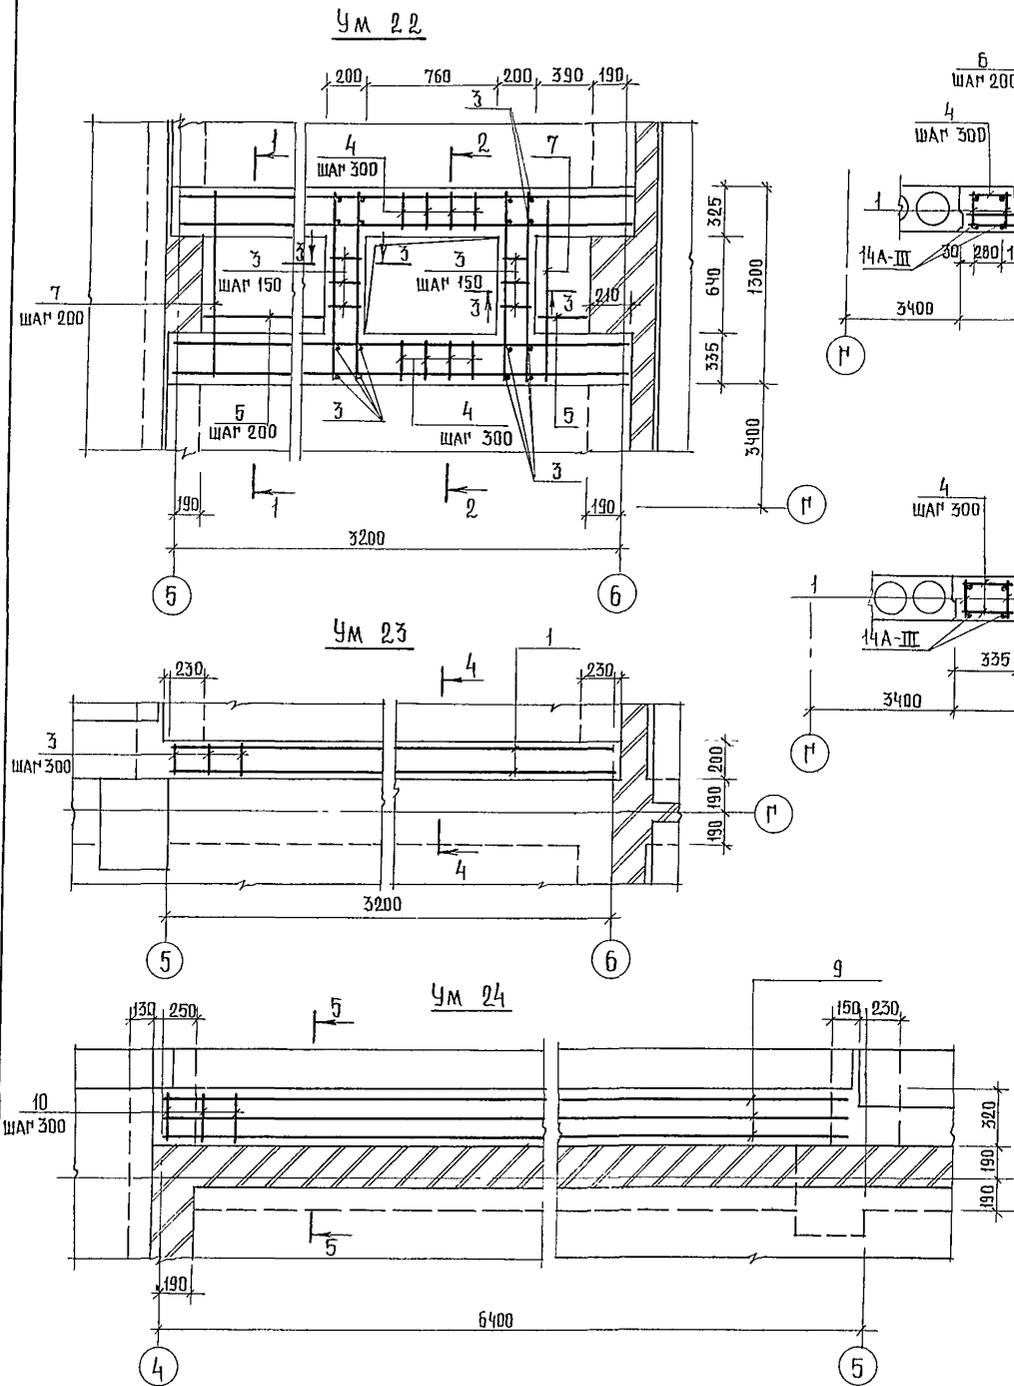

СПЕЦИФИКАЦИЯ ЭЛЕМЕНТОВ УЧАСТКОВ МОНОЛИТНЫХ Ум 22... Ум 24



ФОРМАТ	ЗОНА	ПОЗ.	ОБОЗНАЧЕНИЕ	НАИМЕНОВАНИЕ	КОЛ.	ПРИМЕЧАНИЕ
				<u>Ум 22</u>		
				<u>СБОРОЧНЫЕ ЕДИНИЦЫ</u>		
А4	1	244-1-66.86-кжи-24.010		КАРКАС ПЛОСКИЙ КР 4	4	
А4	2	244-1-66.86-кжи-24.010		КАРКАС ПЛОСКИЙ КР 13	4	
				<u>ДЕТАЛИ</u>		
Б4	3	244-1-66.86-АС-3-Ум22-01		БА-ГРОСТ 5781-82 $\ell=180$	36	0,04 м ³
Б4	4			$\ell=310$	44	0,07 м ³
Б4	5			$\ell=9,24$	2,0	кг
Б4	6			12А-ГРОСТ 5781-82 $\ell=480$	9	0,42 м ³
Б4	7			$\ell=1280$	9	1,13 м ³
				<u>МАТЕРИАЛЫ</u>		
	8			БЕТОН КЛАССА В 15	0,67	м ³
				<u>Ум 23</u>		
				<u>СБОРОЧНЫЕ ЕДИНИЦЫ</u>		
А4	1	244-1-66.86-кжи-24.010		КАРКАС ПЛОСКИЙ КР 4	2	
				<u>ДЕТАЛИ</u>		
Б4	3	244-1-66.86-АС-3-Ум23-01		БА-ГРОСТ 5781-82 $\ell=180$	22	0,04 м ³
				<u>МАТЕРИАЛЫ</u>		
	8			БЕТОН КЛАССА В 15	0,14	м ³
				<u>Ум 24</u>		
				<u>СБОРОЧНЫЕ ЕДИНИЦЫ</u>		
А4	9	244-1-66.86-кжи-21.010		КАРКАС ПЛОСКИЙ КР 1	3	
				<u>ДЕТАЛИ</u>		
Б4	10	244-1-66.86-АС-3-Ум24-01		БА-ГРОСТ 5781-82 $\ell=280$	44	0,06 м ³
				<u>МАТЕРИАЛЫ</u>		
	8			БЕТОН КЛАССА В 15	0,51	м ³

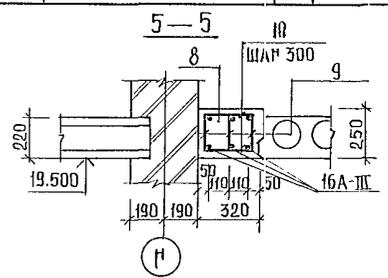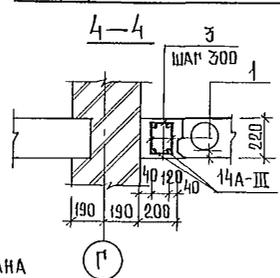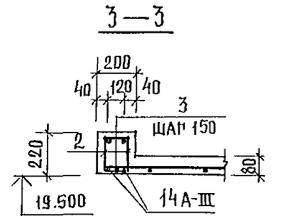


1. ВЕДОМОСТЬ РАСХОДА СТАЛИ ДАНА НА ЛИСТЕ 84.
2. ПУНКТЫ 2, 3 ПРИМЕЧАНИЯ СМ. ЛИСТ 79.
3. ПОСЛЕ УСТАНОВКИ КАРКАСОВ ПОЗ. 1; 2, ПРИВАРИТЬ СТЕЖИИ ПОЗ. 3, КАК УКАЗАНО НА СХЕМЕ (Ум 22)

			244-1-66.86-АС-3			
НАЧАЛЬНИК	ОРЗУЧА		СПАЛЬНИЙ КОРПУС НА 250 МЕСТ ДЛЯ САНАТОРИЕВ /СТЕНЫ КИРПИЧНЫЕ/ УЧАСТКИ МОНОЛИТНЫЕ Ум 22... Ум 24	СТАДИЯ	ЛИСТ	ЛИСТОВ
ИШЖАЛМ	СОБЕННИКОВ			Р	80	
ГИП	БЕЛЫЯН			ЦНИИЭП		
РАЗРАБ	ТИМОХИНА			КОРПОРАТИВНО-ТУРИСТИЧЕСКИХ ЗАДАНИИ И КОМПЛЕКСОВ		
ИНВ №	И КОНТР	НОВИКОВА				


СПЕЦИФИКАЦИЯ ЭЛЕМЕНТОВ МОНОЛИТНОГО УЧАСТКА УМ 25

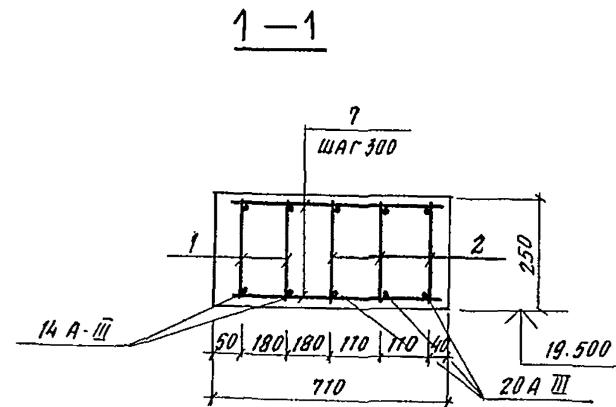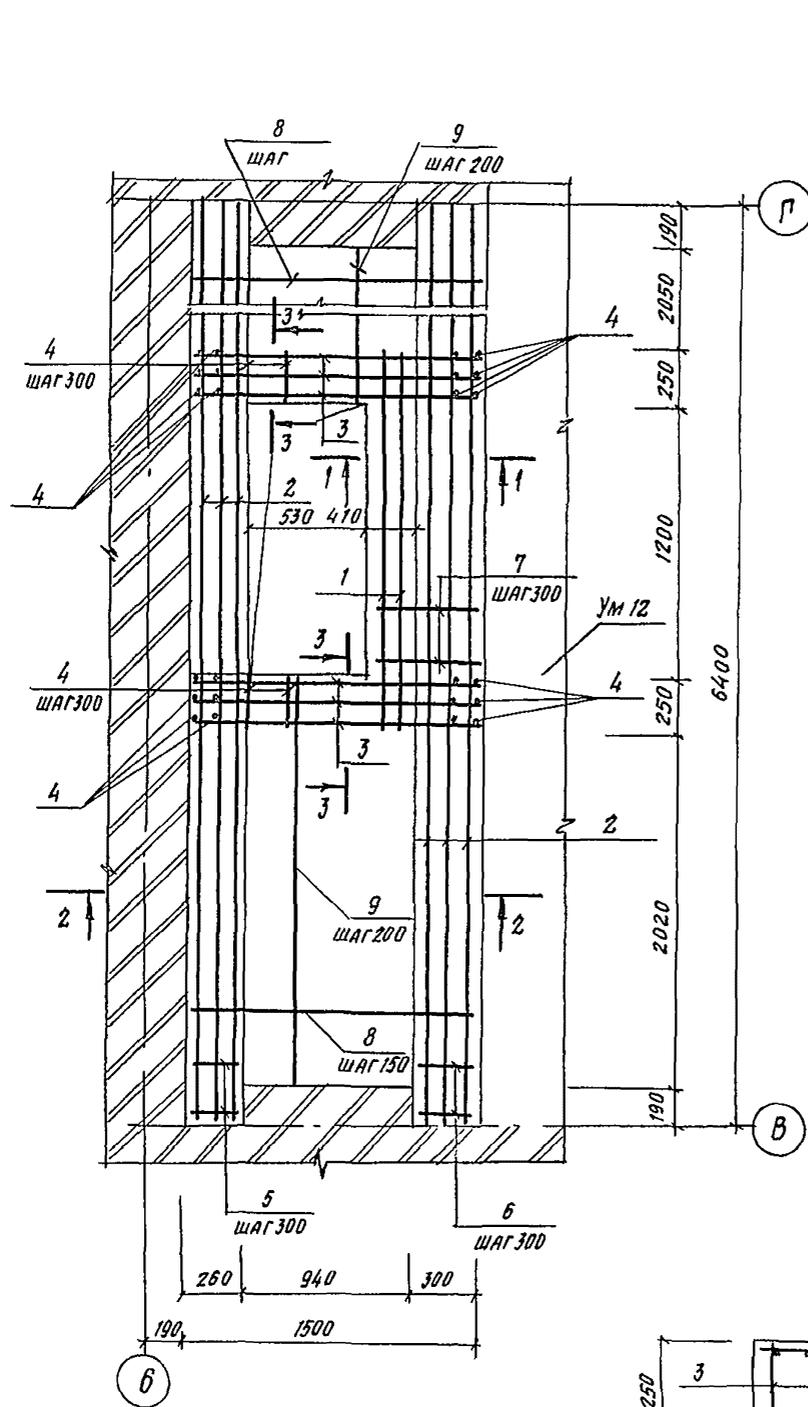

2-2

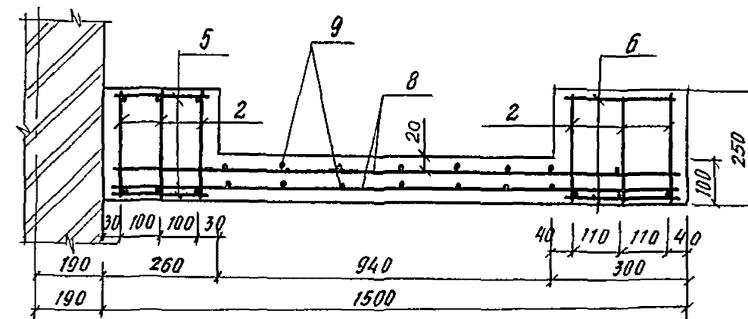

3-3

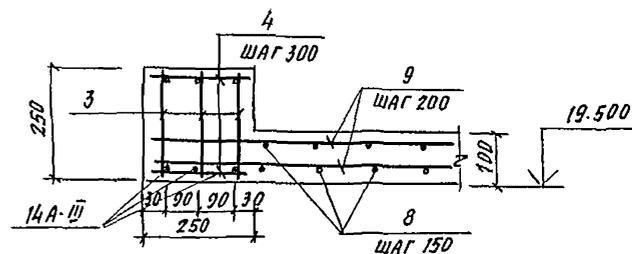

ФОРМАТ	ЗОНА	Поз.	ОБОЗНАЧЕНИЕ	НАИМЕНОВАНИЕ	КОЛ	ПРИМЕЧ.
				Участок монолитный УМ 25		
				СБОРОЧНЫЕ ЕДИНИЦЫ		
А4	1		244-1-66.86-КЖИ-34.010	Каркас плоский КР 14	2	
А4	2		244-1-66.86-КЖИ-35.010	КР 15	6	
А4	3		244-1-66.86-КЖИ-36.010	КР 16	6	
				ДЕТАЛИ		
Б4	4		244-1-66.86-АС-3-Ум 25-01	6А-I ГОСТ 5781-82 В-230	40	0,05 кг
Б4	5		-02	В-240	44	0,05 кг
Б4	6		-03	В-280	36	0,06 кг
Б4	7		-04	В-690	10	0,13 кг
Б4	8		-05	В-1450	56	0,32 кг
Б4	9		-06	В-2250	24	0,58
				МАТЕРИАЛЫ		
	11			Бетон класса В20	1,32	м ³

1. ВЕДОМОСТЬ РАСХОДА СТАЛИ ДАНА НА ЛИСТЕ 84
2. СБОРКУ И СВАРКУ КАРКАСОВ И СЕТОК ВЫПОЛНЯТЬ КОНТАКТНО-ТОЧЕЧНОЙ СВАРКОЙ В СООТВЕТСТВИИ С ГОСТ 10922-75
3. ЗАЩИТНЫЙ СЛОЙ БЕТОНА ДО НИЗА РАБОЧЕЙ АРМАТУРЫ ПРИНЯТ 20 ММ. ОТКЛОНЕНИЕ ЗАЩИТНОГО СЛОЯ БЕТОНА НЕ ДОЛЖНО ПРЕВЫШАТЬ ВЕЛИЧИН УКАЗАННЫХ В ГОСТ 13015-75*
4. ПОСЛЕ УСТАНОВКИ КАРКАСОВ ПОЗ. 3 ПРИВАРИТЬ СТЕРЖНИ ПОЗ. 4, КАК УКАЗАНО НА СХЕМЕ.


			244-1-66.86-А0-3			
ИЗЧ. АПМБ	ОРЗУЛ	СРЯДИН	СПАЛЬНЫЙ КОРПУС НА 250 МЕСТ ДЛЯ САНАТОРИЕВ (СТЕНЫ КИРПИЧНЫЕ)	СТАЦИЯ	ЛМЕТ	ЛМЕТОВ
ГЛАВН. И.	СОВЕННИКОВ	В. Зал		Р	81	
ГАП	БЕЛЬМАН	И. Шен		ЦНИИЭП КУРОРТНО-ТУРИСТСКИХ ЗДАНИЙ И КОМПЛЕКСОВ		
ГПП	КУДРЯВЦЕВА	К. В.				
РУК. ГР. ИИ	ИВАНОВА	И. В.	Участки монолитные УМ 25			
РАЗРАБ.	БУСОВЕЛЬ	И. В.				
И. КОНТР.	НОЯНКОВА	Л. В.				

СПЕЦИФИКАЦИЯ ЭЛЕМЕНТОВ УЧАСТКА МОНОЛИТНОГО УМ 26

ФОРМА	ЗОНА	КОД	ОБОЗНАЧЕНИЕ	НАИМЕНОВАНИЕ	КОЛ.	ПРИМЕЧАНИЕ
УМ 26						
СБОРОЧНЫЕ ЕДИНИЦЫ						
АЧ	1		244-1-66.86-КЖИ-43.010	КАРКАС ПЛОСКИЙ КР-19	6	7.24 КГ
АЧ	2		244-1-66.86-КЖИ-44.010	КАРКАС ПЛОСКИЙ КР-20	1	16.5 КГ
АЧ	3		244-1-66.86-КЖИ-47.010	ИЗДЕЛИЕ ЗАКЛАДНОЕ МН-6	1	17.2 КГ
ДЕТАЛИ						
БЧ	4		244-1-66.86-АС-3-УМ26-01	БА-Г ГОСТ 5781-82 В-360	16	0.08 КГ
БЧ	5		-02	В-680	26	0.15 КГ
БЧ	6		-03	В-2000	14	0.444 КГ
БЧ	7		-04	В-3190	32	0.71 КГ
БЧ	8		-05	10А-Ш ГОСТ 5781-82 В-1200	5	0.74 КГ
БЧ	9		-06	В-1460	5	0.90 КГ
БЧ	10		-07	В-1845	5	1.14 КГ
БЧ	11		-08	В-2120	5	1.31 КГ
БЧ	12		-09	В-2330	4	1.44 КГ
БЧ	13		-10	В-4940	28	2.88 КГ
БЧ	14		-11	14А-Ш ГОСТ 5781-82 В-2330	4	2.82 КГ
БЧ	15		-12	100*8 ГОСТ 8509-72 В-1000 УГОЛОК ВЕТЗ ГУ14-1-3023-80	1	12.2 КГ
МАТЕРИАЛЫ						
	16			БЕТОН КЛАССА В15	2,53	М ³
	17			ДЕРЕВЯННАЯ ПРОБКА 40*40*100	0,0016	М ³


1. ВЕДОМОСТЬ РАСХОДА СТАЛИ ДАНА НА ЛИСТЕ 84.
2. СБОРКУ И СВАРКУ КАРКАСОВ И СЕТОК ВЫПЛА-
НЯТЬ КОНТАКТНО-ТОЧЕЧНОЙ СВАРКОЙ В СОТВЕТ-
СТВИИ С ГОСТ 10922-75.

НЛБСМ Ш

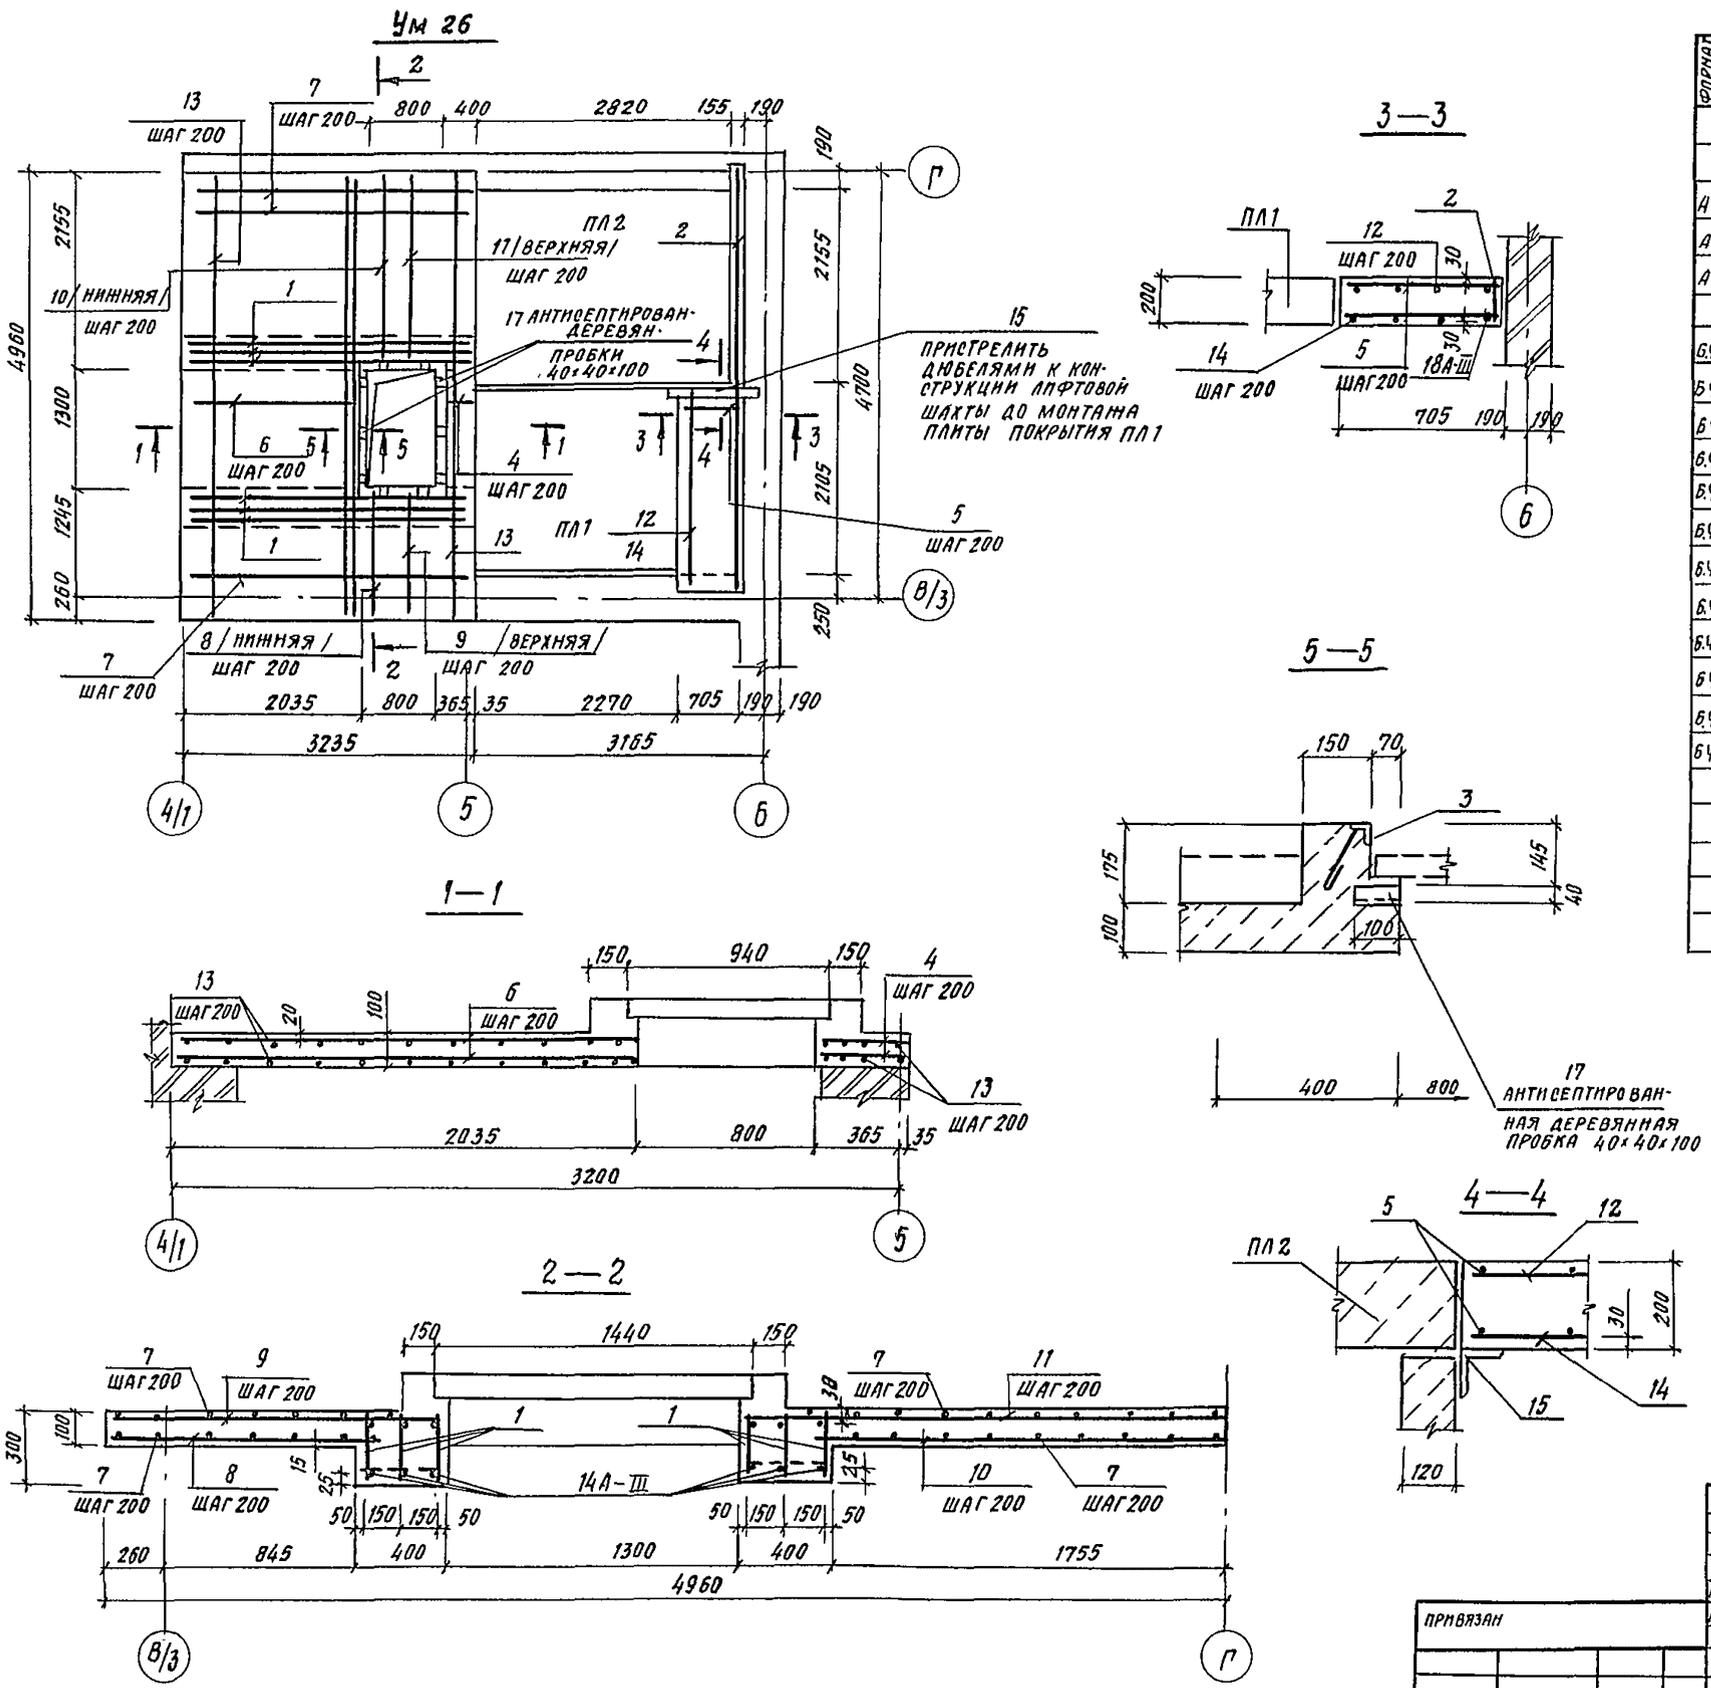


244-1-66.86-АС-3			
ИЗМ. АПМБ	ОРЗУЛ		
ИЗМ. АПМБ	СОБЕННИКОВ		
ГАП	БЕЛЬМАН		
ГМП	КУДРЯВЦЕВА		
РУК. Г. Р. И. П.	ИВАНОВА		
РАЗРАБ.	ПАВЛОВА		
И. И. И. П. Р.	НОВИКОВА		
ПРИВЯЗАН			
ИНВ. №			
СПАЛЬНЫЙ КОРПУС НА 250 МЕСТ ДЛЯ САНАТОРЬЕВ (СТЕНЫ КИРПИЧНЫЕ)		СТАНДА	ЛИСТ
УЧАСТОК МОНОЛИТНЫЙ УМ 26		Р	82
		ЦНИИ ЭП КУРЯТНО-ТУРИСТСКИХ ЗДАНИЙ И КОМПЛЕКСОВ	


Ум 27

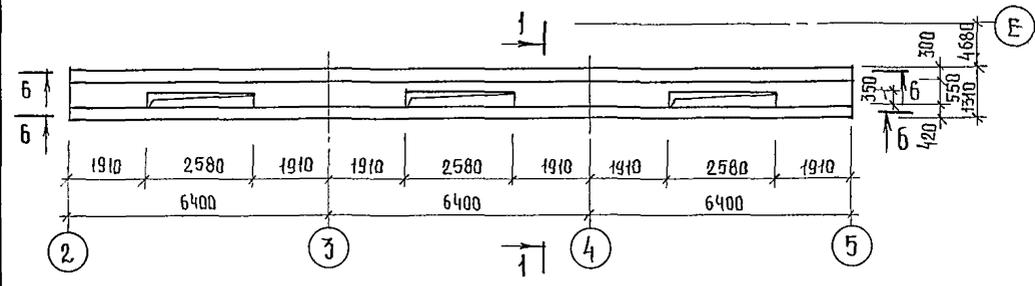


1-1

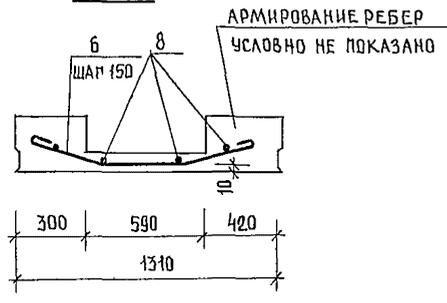


2-2

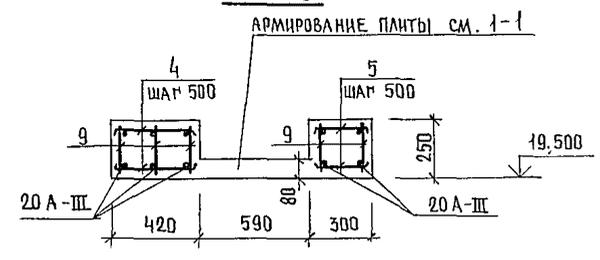

а-а

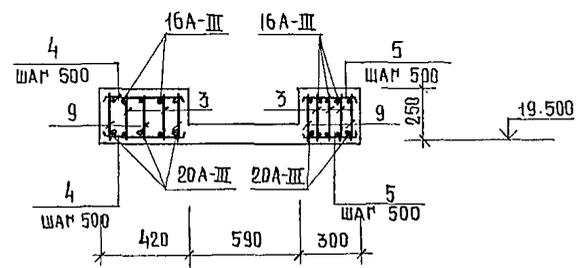

5-5

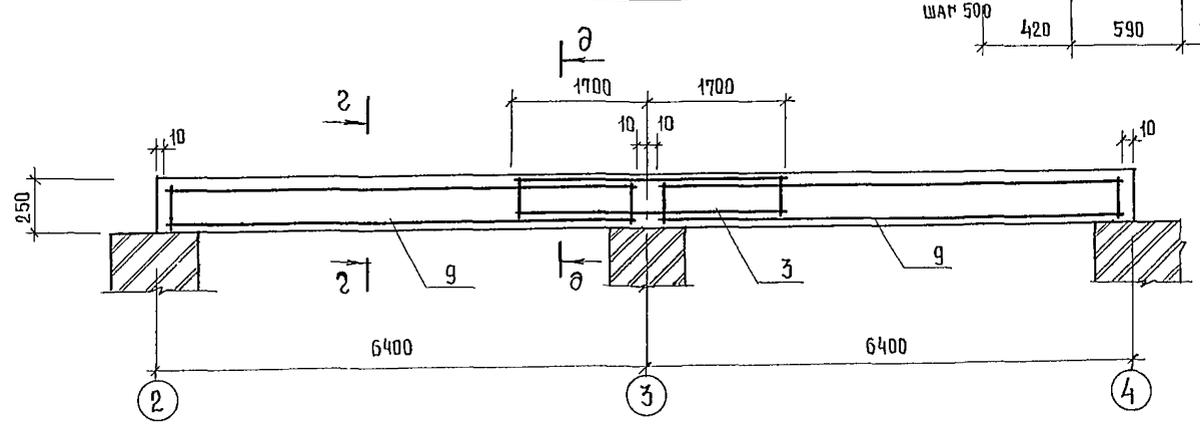

Ум 28

СПЕЦИФИКАЦИЯ ЭЛЕМЕНТОВ УЧАСТКОВ МОНОЛИТНЫХ Ум 27, Ум 28.

КОД	ЗОНА	ПОЗ.	ОБОЗНАЧЕНИЕ	НАИМЕНОВАНИЕ	КОЛ.	ПРИМЕЧАНИЕ
Ум 27						
СБОРОЧНЫЕ ЕДИНИЦЫ						
А4		1	244-1-66.86-кжи-21.010	КАРКАС ПЛОСКИЙ КР 1	5	
А4		3	244-1-66.86-кжи-22.010	КР 3	10	
А4		9	244-1-66.86-кжи-33.010	КР 13	10	
ДЕТАЛИ						
Б4		5*	244-1-66.86-АС-3-Ум27-01	БА-ПРОСТ 5781-82 $\ell=355$	78	0,08 кг
Б4		4*	-02	$\ell=475$	78	0,106 кг
Б4		6*	-03	$\ell=1500$	72	0,33 кг
Б4		8	-04	$\ell=76,8м$	17,0	кг
МАТЕРИАЛЫ						
				БЕТОН КЛАССА В 25	41	м ³
Ум 28						
СБОРОЧНЫЕ ЕДИНИЦЫ						
А4		3	244-1-66.86-кжи-22.010	КАРКАС ПЛОСКИЙ КР 3	4	
А4		9	244-1-66.86-кжи-35.010	КР 15	10	
ДЕТАЛИ						
Б4		5*	244-1-66.86-АС-3-Ум28-01	БА-ПРОСТ 5781-82 $\ell=355$	52	0,08 кг
Б4		4*	-02	$\ell=475$	52	0,106 кг
Б4		6*	-03	$\ell=1500$	48	0,33 кг
Б4		8	-04	$\ell=51,2м$	11,4	кг
МАТЕРИАЛЫ						
				БЕТОН КЛАССА В 25	2,7	м ³

ПОЗ. 4*, 5*, 6* - см. на листе 71.

- ВЕДОМОСТЬ РАСХОДА СТАЛИ ДАНА НА ЛИСТЕ 84.
- СБОРКУ И СВАРКУ КАРКАСОВ И СЕТОК ВЫПОЛНЯТЬ КОНТАКТНО-ТОЧЕЧНОЙ СВАРКОЙ В СООТВЕТСТВИИ С ПОСТ 10922-75.
- СЕЧЕНИЕ А-А см. лист 72, сечение Б-Б см. лист 76.
- ЗАЩИТНЫЙ СЛОЙ БЕТОНА ДО НИЗА РАБОЧЕЙ АРМАТУРЫ ПРИНЯТ 20 мм. ОТКЛОНЕНИЕ ЗАЩИТНОГО СЛОЯ БЕТОНА НЕ ДОЛЖНО ПРЕВЫШАТЬ ВЕЛИЧИН, УКАЗАННЫХ В ПОСТ 13015-75.**

		244-1-66.86-АС-3	
ИМЯ И ФАМИЛИЯ	ПОДПИСЬ	СТАДИОНА	ЛИСТ
И.И. СОБЕННИКОВ	<i>[Signature]</i>	Р	83
И.И. БЕЛЫМАН	<i>[Signature]</i>	ЭНИЦ	
И.И. КУДРЯВЦЕВА	<i>[Signature]</i>	КУРОРТНО-ТУРИСТСКИХ	
И.И. ПИВАНОВА	<i>[Signature]</i>	ЗДАНИИ И КОМПЛЕКСОВ	
И.И. ПАВЛОВА	<i>[Signature]</i>	УЧАСТКИ МОНОЛИТНЫЕ	
И.И. НОВИКОВА	<i>[Signature]</i>	Ум 27, Ум 28	

ПРИВЯЗКА	
ЯВ №	

ВЕДОМОСТЬ РАСХОДА СТАЛИ НА ЭЛЕМЕНТ, КГ

МАРКА ЭЛЕМЕНТА	ИЗДЕЛИЯ АРМАТУРНЫЕ													ИЗДЕЛИЯ ЗАКЛАДНЫЕ							Всего	Общий расход
	АРМАТУРА КЛАССА													АРМАТУРА КЛАССА		ПРОКАТ МАРКИ						
	А-I						А-III							А-I		ВСТЗТУ						
	ГОСТ 5181-82						ГОСТ 5181-82							ГОСТ 5701-82		ГОСТ 8509-72*						
	Ф6	Ф8	Ф10	Ф12		Итого	Ф10	Ф12	Ф14	Ф16	Ф18	Ф20		Итого	Ф6	Итого	Л50x5	Л100x8		Итого		
БМ1	11.5			18.4	29.9				25.2				25.2	55.1							55.1	
БМ2	15.0			22.8	37.8				40.0				40.0	77.8							77.8	
БМ3	4.3			9.2	13.5		9.2						9.2	22.7							22.7	
УМ1	149.5	202.0			357.5				279.6				279.6	637.1							637.1	
УМ2	119.5	53.0			172.5				207.0				207.0	379.5							379.5	
УМ3	18.0	5.6			23.6				22.4				22.4	46.0							46.0	
УМ4	10.5	5.2			15.7		18.0	16.0					34.0	49.7							49.7	
УМ5	6.6				6.6								6.6	6.6							6.6	
УМ6	8.4	2.6			11.0		40.0	8.0					48.0	59.0							59.0	
УМ7	4.6				4.6								4.6	4.6							4.6	
УМ8	8.2	2.6			10.8		35.4	8.0					43.4	54.2							54.2	
УМ9	5.1	2.6			7.7		11.8	8.0					19.8	27.5							27.5	
УМ10	4.5	2.6			7.1		13.1	8.0					21.1	28.2							28.2	
УМ11	149.2	45.6	39.3		234.1				177.6		157.6		335.2	569.3							569.3	
УМ12	111.0	27.0	39.3		177.3				105.0		157.6		262.6	439.9							439.9	
УМ13	18.0	5.6			23.6				23.4				23.4	47.0							47.0	
УМ14	5.9	10.4		13.6	29.9	18.1					30.0		48.1	78.0							78.0	
УМ15	4.9	5.2			10.1				20.4				20.4	30.5							30.5	
УМ16	2.8				2.8		17.0						17.0	19.9							19.9	
УМ17	3.9	3.9			7.8			12.0					12.0	19.8							19.8	
УМ18	8.9	7.8			16.7				30.6				30.6	47.3							47.3	
УМ19	5.3	3.9	27.6		36.8	35.2		18.6		7.2			61.0	97.8							97.8	
УМ20	26.0	3.9	4.2		211	8.2	29.0	12.0		7.2			56.4	77.5							77.5	
УМ21	4.9	1.3			6.2			4.0					4.0	10.2							10.2	
УМ22	11.3	7.2			18.5		14.0	22.0					36.0	54.5							54.5	
УМ23	2.9	2.6			5.5			8.0					8.0	13.5							13.5	
УМ24	10.0	7.8			17.8				30.6				30.6	48.4							48.4	
УМ25	61.4	4.5	23.6		89.5			13.5			94.6		108.1	197.6							197.6	
УМ26	45.9		19.2		65.1	105.4		14.1		9.4	70.2		199.1	264.2	0.6	0.6	16.6	12.2	28.2	30.0	294.2	
УМ27	109.0	27.0	39.3		175.3				105.0		157.6		262.6	437.9							437.9	
УМ28	68.2	5.6	39.3		113.1				21.6				179.2	292.3							292.3	

244-1-66.86-AC-3

Исполнитель	ОРЗУЛ			
Сл.конт.адр.	СОБЕННИКОВ			
ГАП	БЕЛЬМАН			
ГЛП	КУДРЯВЦЕВА			
РУК.ГРМ	ИВАНОВА			
РАЗРАБ.	ТИМОХИНА			
Исполн.	Иванов			

ПРИВЯЗАН				
Исполн.				

СПАЛЬНЫЙ КОРПУС НА 250 МЕСТ ДЛЯ САНАТОРИЕВ / СТЕНЫ КИРПИЧНЫЕ /	СТАНЦИЯ	Лист	Листов
	Р	84	

ВЕДОМОСТЬ РАСХОДА СТАЛИ
НА ЭЛЕМЕНТ, КГ

ЦНИИЭП
КУРОРТНО-ТУРИСТСКИХ
ЗДАНИЙ И КОМПЛЕКСОВ