

ТИПОВОЙ ПРОЕКТ

409-23-56.87

ГЛАВНЫЙ КОРПУС С ЖЕЛЕЗОБЕТОННЫМ КАРКАСОМ

ЩЕБЁНОЧНЫЙ ЗАВОД ПО ПЕРЕРАБОТКЕ ОДНОРОДНЫХ ИЗВЕРЖЕННЫХ
И МЕТАМОРФИЧЕСКИХ ПОРОД МОЩНОСТЬЮ 700 ТЫС. М³ В ГОД

Альбом 3

АР1 АРХИТЕКТУРНЫЕ РЕШЕНИЯ

СВ ЦИТИ 620052, г.Свердловск, ул. Чебышев, 4
Заказ 1008 разр. _____ листы 110
Сдано в печать 26.07.1987 г. Цена _____

ТИПОВОЙ ПРОЕКТ

409-23-56.87

ГЛАВНЫЙ КОРПУС С ЖЕЛЕЗОБЕТОННЫМ КАРКАСОМ

ЩЕБЁНОЧНЫЙ ЗАВОД ПО ПЕРЕРАБОТКЕ ОДНОРОДНЫХ ИЗВЕРЖЕННЫХ И МЕТАМОРФИЧЕСКИХ ПОРОД МОЩНОСТЬЮ 700 ТЫС. М³ В ГОД

Альбом 3

Перечень альбомов

Альбом 1	ПЗ	Пояснительная записка	Альбом 11	КЖИ2	Железобетонные изделия
Альбом 2	ТХ1	Технология основного производства	Альбом 12	ЭМ1	Силовое электрооборудование (начало)
	ЭО1	Внутреннее электрическое освещение	Альбом 13	ЭМ1	Силовое электрооборудование (окончание)
	СС	Связь и сигнализация	Альбом 14	ЭМ.Н	Силовое электрооборудование.Задание заводам ГЭМ (начало)
Альбом 3	ГР	Гидротехнические работы	Альбом 15	ЭМ. I.Н	Силовое электрооборудование.Задание заводам ГЭМ (окончание)
Альбом 4	АР1	Архитектурные решения	Альбом 16	АОВ	Автоматизация отопления и вентиляции
Альбом 5	КЖ1	Конструкции железобетонные (начало)	Альбом 17	АТХ	Автоматизация технологии производства
Альбом 6	КЖ1	Конструкции железобетонные (окончание)		АТХ.Н	Автоматизация отопления и вентиляции.Задание заводам ГМА
Альбом 7	КМ1	Конструкции металлические		АТХ.Н	Автоматизация технологии производства.Задание заводам ГМА
Альбом 8	ОВ1	Отопление и вентиляция	Альбом 18	СО	Спецификации оборудования
Альбом 9	ВК1	Внутренние водопровод и канализация	Альбом 19	ЕМ	Ведомости потребности в материалах
Альбом 10	ОА	Обеспыливание и аспирация	Альбом 20		С м е т ы
	КЖИ1	Железобетонные изделия	Части 1,2,3		
	АР2	Архитектурные решения			
	КЖ2	Конструкции железобетонные			
	КМ2	Конструкции металлические			
	ОВ2	Отопление и вентиляция			
	ВК2	Внутренние водопровод и канализация			
	ЭП	Электрические подстанции			
	ЭО2	Внутреннее электрическое освещение			
	ТХ2	Технология ремонтного хозяйства			

РАЗРАБОТАН

институтом Ленинградский Промстройпроект

Главный инженер института

Главный инженер проекта

В.А.Семенов В.А.Семенов

М.Г.Синопальников М.Г.Синопальников

ТЕХНИЧЕСКИЙ ПРОЕКТ

Утвержден Минстройматериалов С С С Р

Протокол № 28-154/81 от 19.07.82 г.

Рабочие чертежи введены в действие институтом

Совзгипронеруд, приказ № 106а от 04.12.85 г.

1. ИСХОДНЫЕ ДАННЫЕ

1.1 Рабочие чертежи архитектурно-строительной части главного корпуса щебеночного завода варианта с железобетонным каркасом разработаны ГИИ Ленпромстройпроект в соответствии с планом типового проектирования на 1985 год пункт 4.1.3.1 на основании:

- утвержденного технического проекта Ш-95-80, выполненного институтами Совзгипронеурд, НИПИОТСТРОМ и Ленпроект-стальконструкция в 1980 году;
- экспертного заключения по техническому проекту Управления экспертизы и смет Министерства Стройматериалов СССР;
- заданий на разработку архитектурно-строительной части, выданных институтами Совзгипронеурд и НИПИОТСТРОМ;
- действующих норм и правил на строительство,

1.2. КЛАСС СООРУЖЕНИЯ П.

1.3. СТЕПЕНЬ ОГНЕСТОЙКОСТИ КОНСТРУКЦИИ - П

1.4. По пожарной и взрывопожарной опасности помещения основного производства относится к категории "Д". Помещения смазочных установок и материальная кладовая относятся к категории "В".

1.5. По зрительным условиям работы производство относится к III разряду.

1.6 По санитарной характеристике производственный процесс относится к группам Iб и Iг.

1.7 Для обеспечения нормируемых условий труда персонала предусмотрены мероприятия защиты рабочих мест по звукоизоляции, виброизоляции и пылезащите.

1.8 Здание отапливаемое.

1.9 Расчетная зимняя температура наружного воздуха - 30°C.

1.10. За условную отметку 0.000 принята отметка чистого пола первого этажа здания, соответствующая абсолютной отметке

1.11. Отметка планировки земли принята - 0,150

1.12. В производственных помещениях вид уборки - мокрый со смывом полов, на стальных площадках - влажный.

2. ОСНОВНЫЕ ТЕХНИЧЕСКИЕ УКАЗАНИЯ

- 2.1. Наружные стены здания приняты из керамзитобетонных панелей толщиной 250.
- 2.2. Отдельные участки стен предусмотрены из кирпича М75 на растворе марки 50 толщиной 380.
- 2.3. При производстве работ в зимнее время должны быть учтены требования СНиП-22-81.
- 2.4. Гидроизоляция стен от грунтовой сырости выполнять из цементно-песчаного раствора состава 1:2 толщиной 30мм.
- 2.5. Вокруг здания предусмотрена отмостка из асфальтобетона шириной 1000мм
- 2.6. При производстве кирпичной кладки по контуру проемов окон, дверей и ворот заложить крепежные детали по узлам.
- 2.7. Внутренние стены и перегородки запроектированы из сборных железобетонных панелей, кирпича М75 на растворе М25 и асбестоцементных экструзионных панелей толщиной 120мм с минераловатным заполнением. Стальные элементы крепления панелей должны быть защищены огнезащитным вспучивающимся покрытием ВПМ-2 толщиной 5мм. Стыки панелей должны быть загерметизированы прокладкой "Бист". Эти мероприятия обеспечивают необходимый по СНиП П-2-80 предел огнестойкости - 0,75 часа
- 2.8. Стены воздуховодных камер запроектированы монолитными ж.б. с утеплителем из минераловатных плит с объемным весом 75 кг/м³
- 2.9. Конструкция чистого пола должна выполняться после установки оборудования и прокладки коммуникаций в полу.
- 2.10 Притворы противопожарных дверей должны быть загерметизированы упругими прокладками

3. ОТДЕЛОЧНЫЕ РАБОТЫ

- 3.1. Кирпичная кладка наружных стен выполняется из отборного кирпича с расшивкой швов и последующей окраской фасадными красками (ХВ).
- 3.2. Кирпичный цоколь в стенах и перегородках из экструзионных панелей облицовывается керамической плиткой.
- 3.3. Кирпичные участки наружных стен оштукатуриваются изнутри теплым раствором толщиной не менее 20мм.
- 3.4. Деревянные изделия окрашиваются масляной краской за 2 раза с предварительной огрунтовкой.
- 3.5. Стальные конструкции окрашиваются по чертежам марки КМ, изделия-перегородки, перила лестницы, двери-эмалью за 2 раза.
- 3.6. Рекомендации по отделке помещений приведены в ведомости отделочных работ.

ВЕДОМОСТЬ ОТДЕЛКИ ПОМЕЩЕНИЙ

Площадь, м²

Наименование или номер помещения	Потолок		Стены или перегородки		Низ стен или перегородок (панель)		Высота мм
	Площадь	Вид отделки	Площадь	Вид отделки	Площадь	Вид отделки	
Производственные помещения	4510	Затирка, окраска красками ВА	4110	Затирка, окраска красками ВА	330	Окрасить масляными красками	1200
Тамбуры и лестничные клетки	30	То же	178	То же	-	-	-
ГСУ, тепловой ввод, кладовая	330	-	570	-	-	-	-
Помещение смазочных установок	108	-	216	-	108	керамическая глазурованная плитка	1800

СОЛАСОВАНО	СОВЗГИПРОНЕУРД	МИКРАЛОВ	ВАСКАКОВ	ШКРЕЛОВ
ГЛА. АРХ. ИИ-ТА	ЗВЕРЕВ	БОРИЩЕНКО	АВРАМЕНКО	ТИХОНОВА
В.Д. ИИ. ИИ.И	МУРАТОВА	ПРОКОП	ПАРТАНСКАЯ	ПОЛЬЯКОВА
РУК. ГР. ИИ.Б	ПАРТАНСКАЯ	ПОЛЬЯКОВА	ПОЛЬЯКОВА	ПОЛЬЯКОВА
ПОДП.	ПОЛЬЯКОВА	ПОЛЬЯКОВА	ПОЛЬЯКОВА	ПОЛЬЯКОВА

Типовой проект разработан в соответствии с действующими нормами и правилами и предусматривает мероприятия, обеспечивающие взрывную, взрывопожарную и пожарную безопасность при эксплуатации здания

Главный инженер проекта *Синопальников* (Синопальников)

Привезен			
Или. №			
ТП 409-23-56.87 АР 1			
И.П.	Синопальников	ЩЕБЕНОЧНЫЙ ЗАВОД ПО ПЕРЕРАБОТКЕ ОДНОРОДНЫХ ИЗВЕРЖЕННЫХ И МЕТАМОРФИЧЕСКИХ ПОРОД МОЩНОСТЬЮ 700 тыс.м ³ в год	
Нач.ст.	Морозов	Главный корпус с железобетонным каркасом	
И.контр.	Муратова	Стадия	Лист
Гл.арх.	Прокоп	Р	1
Рук.гр.	Партапская	1	38
Ст.арх.	Польякова	Общие данные (начало)	
ГОССТРОЙ СССР ЛЕНИНГРАДСКИЙ ПРОМСТРОЙПРОЕКТ			

ВЕДОМОСТЬ РАБОЧИХ ЧЕРТЕЖЕЙ ОСНОВНОГО КОМПЛЕКТА

ВЕДОМОСТЬ ССЫЛОЧНЫХ И ПРИЛАГАЕМЫХ ДОКУМЕНТОВ

ВЕДОМОСТЬ СПЕЦИФИКАЦИЙ

Лист	Наименование	Примечание
1	ОБЩИЕ ДАННЫЕ (НАЧАЛО)	
2	ОБЩИЕ ДАННЫЕ (ОКОНЧАНИЕ)	
3	План на отм. 0,000	
4	План площадок	
5	План подвалов	
6	РАЗРЕЗЫ 1-1; 8-8	
7	РАЗРЕЗЫ 2-2; 6-6	
8	РАЗРЕЗЫ 3-3; 5-5	
9	РАЗРЕЗЫ 4-4; 7-7.	
10	Фасады 1-14; 14-1	
11	Фасады А-К, К-А. Схемы заполнения оконных проемов и жалюзийных решеток	
12	Фрагмент плана 1 на отм. 0,000	
13	Фрагмент плана 1 на отм. 2,700; 3,000; 7,200 и 8,400	
14	Фрагмент плана 1 на отм. -3,600; -5,700	
15	Фрагмент плана 2 на отм. 0,000	
16	Фрагмент плана 2 на отм. 3,600; 5,700; 8,200	
17	Фрагмент плана 2 на отм. -3,600 и 5,000	
18	Фрагмент плана 3 на отм. 0,000	
19	Фрагмент плана 3 на отм. 2,400; 3,000; 7,400; 7,800	
20	Фрагмент плана 3 на отм. -3,600; 4,200	
21	Фрагмент плана 4 на отм. 0,000	
22	Фрагмент плана 4 на отм. 8,000	
23	Фрагменты планов 1,2,3 на отм. 4,800 и 6,000; 10,000; 4,200.	
24	ПСУ. Планы. Узел 1	
25	ПСУ. Разрезы. Узлы 2,3.	
26	План уклонов полов.	
27	План полов на площадках и в подвалах.	
28	Планы полов. Сечения.	
29	План кровли. Узел 18.	
30	Перегородка 1	
31	Перегородка 2	
32	Перегородка 3	
33	Перегородки 4 и 5	
34	Перегородки 6,7 и 8	
35	Узлы 4... 9	
36	Вид Д. Узлы 10... 14	
37	Дверной блок ДГ 28-15. Узлы 15, 16, 17.	
38	Узлы 19... 27	

Обозначение	Наименование	Примечание
ГОСТ 14624-84	ДВЕРИ ДЕРЕВЯННЫЕ ДЛЯ ЗДАНИЙ ПРОМЫШЛЕННЫХ ПРЕДПРИЯТИЙ	
ГОСТ 6629-74	ДВЕРИ ДЕРЕВЯННЫЕ ВНУТРЕННИЕ ДЛЯ ЖИЛЫХ И ОБЩЕСТВЕННЫХ ЗДАНИЙ	
ГОСТ 948-76	ПЕРЕМЫЧКИ ЖЕЛЕЗОБЕТОННЫЕ ДЛЯ ЗДАНИЙ С КИРПИЧНЫМИ СТЕНАМИ.	
ГОСТ 25772-83	ОГРАЖДЕНИЯ ЛЕСТНИЦ, БАЛКОНОВ И КРЫШ СТАЛЬНЫХ.	
2.435-6 выпуск 1	ПРОТИВОПОЖАРНЫЕ ДВЕРИ И ВОРОТА ПРОМЫШЛЕННЫХ ЗДАНИЙ.	
1.435.9-17 выпуск 0,3	ВОРОТА РАСПАШНЫЕ С РУЧНЫМ МЕХАНИЗМОМ ОТКРЫВАНИЯ	
1.436.2-17 выпуски 1,2,3	ОКНА С ПЕРЕПЛЕТАМИ ИЗ ОДИННЫХ ПРЯМОУГОЛЬНЫХ СТАЛЬНЫХ ТРУБ И МЕХАНИЗМЫ ОТКРЫВАНИЯ.	
1.000.8-1	ПАНЕЛИ (ПЛИТЫ) АСБЕСТОЦЕМЕНТНЫЕ ЭКСТРУЗИОННЫЕ ДЛЯ СТЕН, ПОКРЫТИЙ И ПЕРЕГОРОДОК ЗДАНИЙ РАЗЛИЧНОГО НАЗНАЧЕНИЯ.	
1.431-10 выпуск 2,3	ПЕРЕГОРОДКИ КОНСОЛЬНЫЕ СЕТЧАТЫЕ СТАЛЬНЫЕ.	
2.436-13 выпуск 1,3	Узлы окон со стальными переплетами по серии 1.436.2-17.	
2.460-18 выпуск 2	Узлы покрытий одноэтажных производственных зданий с рязонными кровлями и железобетонными плитами.	
2.460-14 выпуск 0,1	Типовые узлы покрытий промышленных зданий в местах пропуска вентиляционных шахт	
2.430-3 выпуск 2	ТИПОВЫЕ АРХИТЕКТУРНО-СТРОИТЕЛЬНЫЕ ДЕТАЛИ ПРОМЫШЛЕННЫХ ЗДАНИЙ С КИРПИЧНЫМИ СТЕНАМИ.	
2.460-13	Архитектурные детали одноэтажных неотапливаемых зданий промышленных предприятий с покрытием из крупногабаритных асбестоцементных волнистых листов.	
ТУ 36-1517-74	Решетка жалюзийная воздухозаборная неподвижная И2.	
ТУ 35-1200-79	Кабина шумовиброизоляция	
ТП	ВМ	ВЕДОМОСТЬ ПОТРЕБНОСТИ В МАТЕРИАЛАХ.

Лист	Наименование	Примечание
11,12	СПЕЦИФИКАЦИЯ ЭЛЕМЕНТОВ ЗАПОЛНЕНИЯ ПРОЕМОВ.	
13	СПЕЦИФИКАЦИЯ ПЕРЕМЫЧЕК	
14	СПЕЦИФИКАЦИЯ СЕТЧАТОГО ОГРАЖДЕНИЯ	
17	СПЕЦИФИКАЦИЯ ЭЛЕМЕНТОВ, ЗАМАРКОВАННЫХ НА ЛИСТАХ „АР“.	
22	СПЕЦИФИКАЦИЯ АСБЕСТОЦЕМЕНТНЫХ ЭКСТРУЗИОННЫХ ПАНЕЛЕЙ И ЭЛЕМЕНТОВ КРЕПЛЕНИЯ.	
29	СПЕЦИФИКАЦИЯ АСБЕСТОЦЕМЕНТНЫХ ЛИСТОВ И ЭЛЕМЕНТОВ КРЕПЛЕНИЯ.	
30	СПЕЦИФИКАЦИЯ ЭЛЕМЕНТОВ ЗАПОЛНЕНИЯ ПЕРЕГОРОДКИ 1	
31	СПЕЦИФИКАЦИЯ ЭЛЕМЕНТОВ ЗАПОЛНЕНИЯ ПЕРЕГОРОДКИ 2	
32	СПЕЦИФИКАЦИЯ ЭЛЕМЕНТОВ ЗАПОЛНЕНИЯ ПЕРЕГОРОДКИ 3	
33	СПЕЦИФИКАЦИЯ ЭЛЕМЕНТОВ ЗАПОЛНЕНИЯ ПЕРЕГОРОДКИ 4,5	
34	СПЕЦИФИКАЦИЯ ЭЛЕМЕНТОВ ЗАПОЛНЕНИЯ ПЕРЕГОРОДКИ 6,7,8.	
37	ЗАПОЛНЕНИЕ ДВЕРНОГО БЛОКА ДГ 28-15	

ОСНОВНЫЕ СТРОИТЕЛЬНЫЕ ПОКАЗАТЕЛИ

Наименование	Ед. изм.	Количество		
		надземн.	подземн.	всего
Площадь застройки	м ²	—	—	3581
Общая площадь	м ²	5109	1231	6340
Строительный объем	м ³	61340	5580	66920

Имя, № подл. Подпись и дата (Взам. инв. №)


Привязан			
Имя, №			

ТП 409-23-56.87 АР 1					
Г.И.П.	Снипальников	Ванюк	ЩЕБЕНОЧНЫЙ ЗАВОД ПО ПЕРЕРАБОТКЕ ОДНОРОДНЫХ ИЗВЕРЖЕННЫХ И МЕТАМОРФИЧЕСКИХ ПОРОД МОЩНОСТЬЮ 700 ТЫС.М ³ В ГОД		
Нач. отд.	Морозов	Ла			
Н.контр.	Муратова	Мур			
Гл. арх.	Прокоп	Про			
Рук. гр.	Партанская	Варг			
Ст. арх.	Польникова	По	Главный корпус с железобетонным каркасом		
Арх.	Романова	Ро			
ОБЩИЕ ДАННЫЕ (ОКОНЧАНИЕ)			Стация	Лист	Листов
			Р	2	
			ГОССТРОЙ СССР ЛЕНИНГРАДСКИЙ ПРОМСТРОЙПРОЕКТ		

ФРАГМЕНТ ПЛАНА 1 ЛИСТЫ 13;23

ФРАГМЕНТ ПЛАНА 2 ЛИСТ 16

ФРАГМЕНТ ПЛАНА 2 ЛИСТ 23

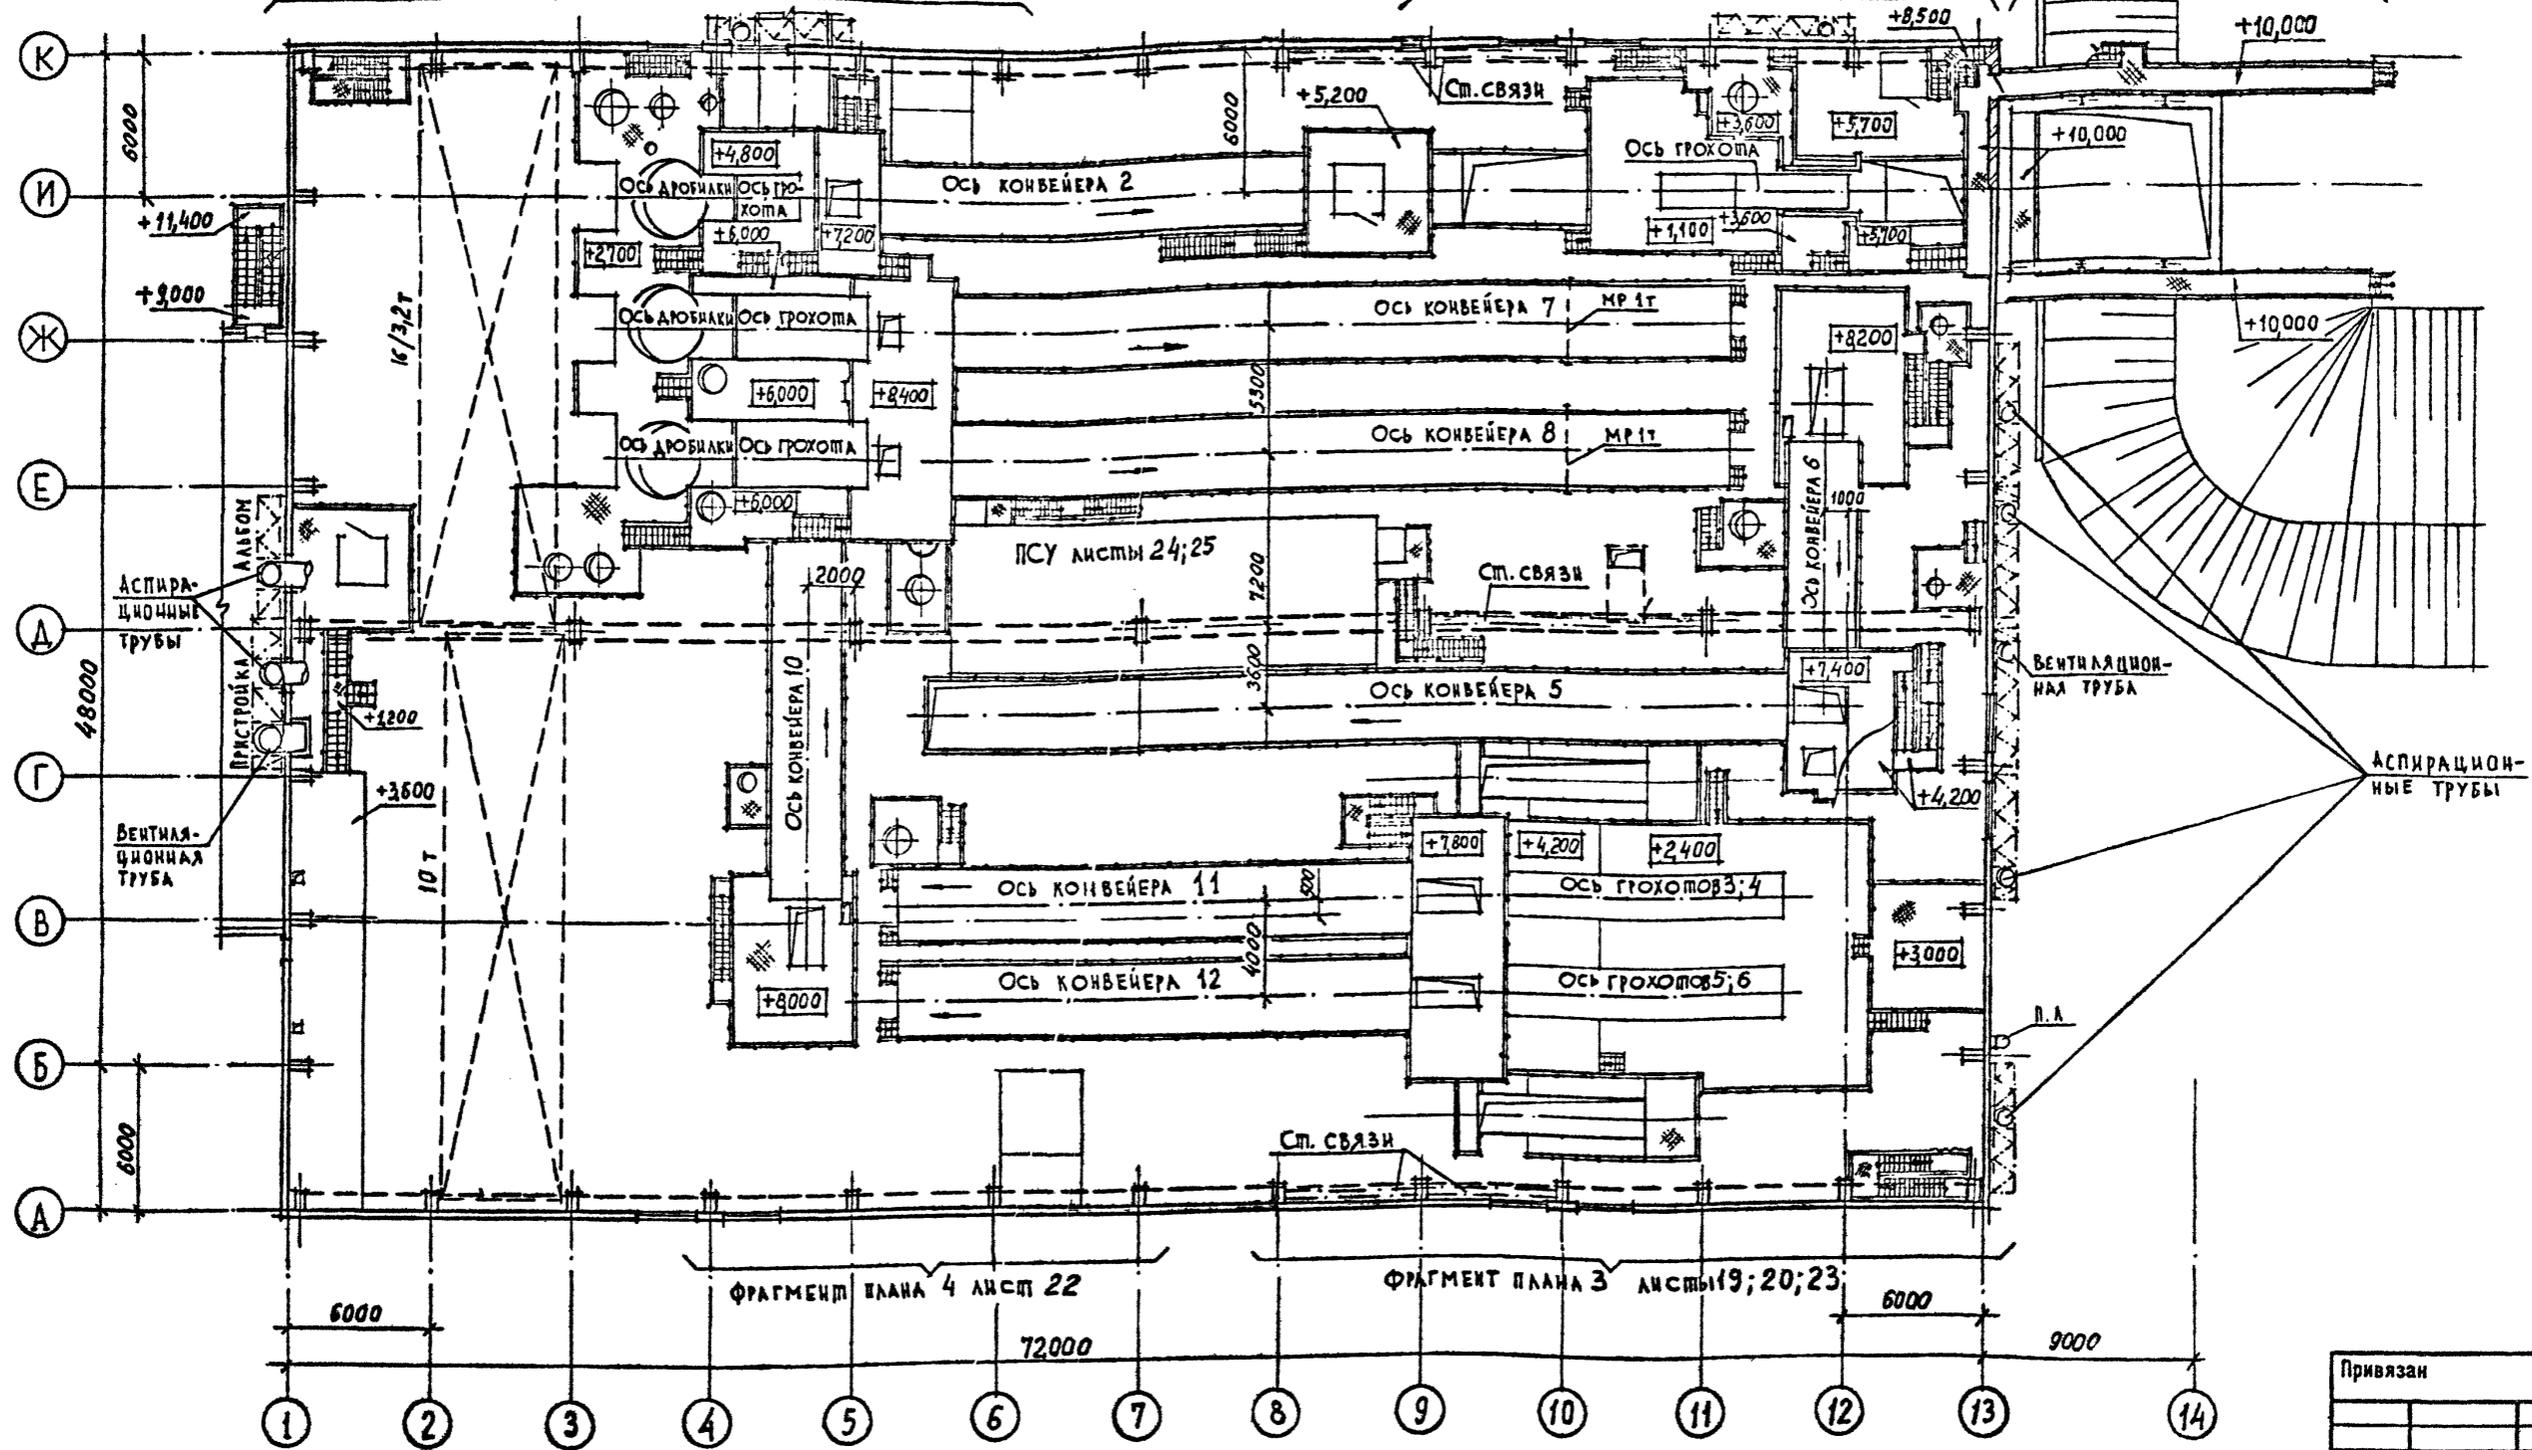

С. ПАСОВАНО	С. ПАСОВАНО	С. ПАСОВАНО	С. ПАСОВАНО
Б. СЛАВКОВ	Б. СЛАВКОВ	Б. СЛАВКОВ	Б. СЛАВКОВ
Ш. РЕДОВ	Ш. РЕДОВ	Ш. РЕДОВ	Ш. РЕДОВ
Ю. ОНДЕЛ	Ю. ОНДЕЛ	Ю. ОНДЕЛ	Ю. ОНДЕЛ
С. ПАСОВАНО	С. ПАСОВАНО	С. ПАСОВАНО	С. ПАСОВАНО
С. ПАСОВАНО	С. ПАСОВАНО	С. ПАСОВАНО	С. ПАСОВАНО
Привязан			
Инв. №			

ТП 409-23-56.87 AP 1			
Г.И.П.	Синопальников	ЩЕБЕНОЧНЫЙ ЗАВОД ПО ПЕРЕРАБОТКЕ ОДНОРОДНЫХ ИЗВЕРЖЕННЫХ И МЕТАМОРФИЧЕСКИХ ПОРОД МОЩНОСТЬЮ 700 ТЫС. м³ В ГОД	
Нач.отд.	Морозов	Главный корпус с железобетонным каркасом	Стадия Лист Листов
Н.контр.	Муратова		P 4
Гл.арх.	Прокоп		
Рук.гр.	Парганская		
Ст.арх.	Польникова		
ПЛАН ПЛОЩАДОК			ГОССТРОЙ СССР ЛЕНИНГРАДСКИЙ ПРОМСТРОЙПРОЕКТ

ТП 409-23-56.87 Альбом 3

Согласовано	Зверев	16 отдел	18 отдел
Басяков	Борисов	10 отдел	18 отдел
Шкредов	Демиченко		
Тамарова			
Васильев			
Гл. арх. инст.	Зверев		
Бед. инж. П.И.М.	Борисов		
Рук. гр. Ж.Б.	Демиченко		
Инв. № подл.	Подпись и дата	Взам. инв. №	

Фрагмент плана 1 лист 14

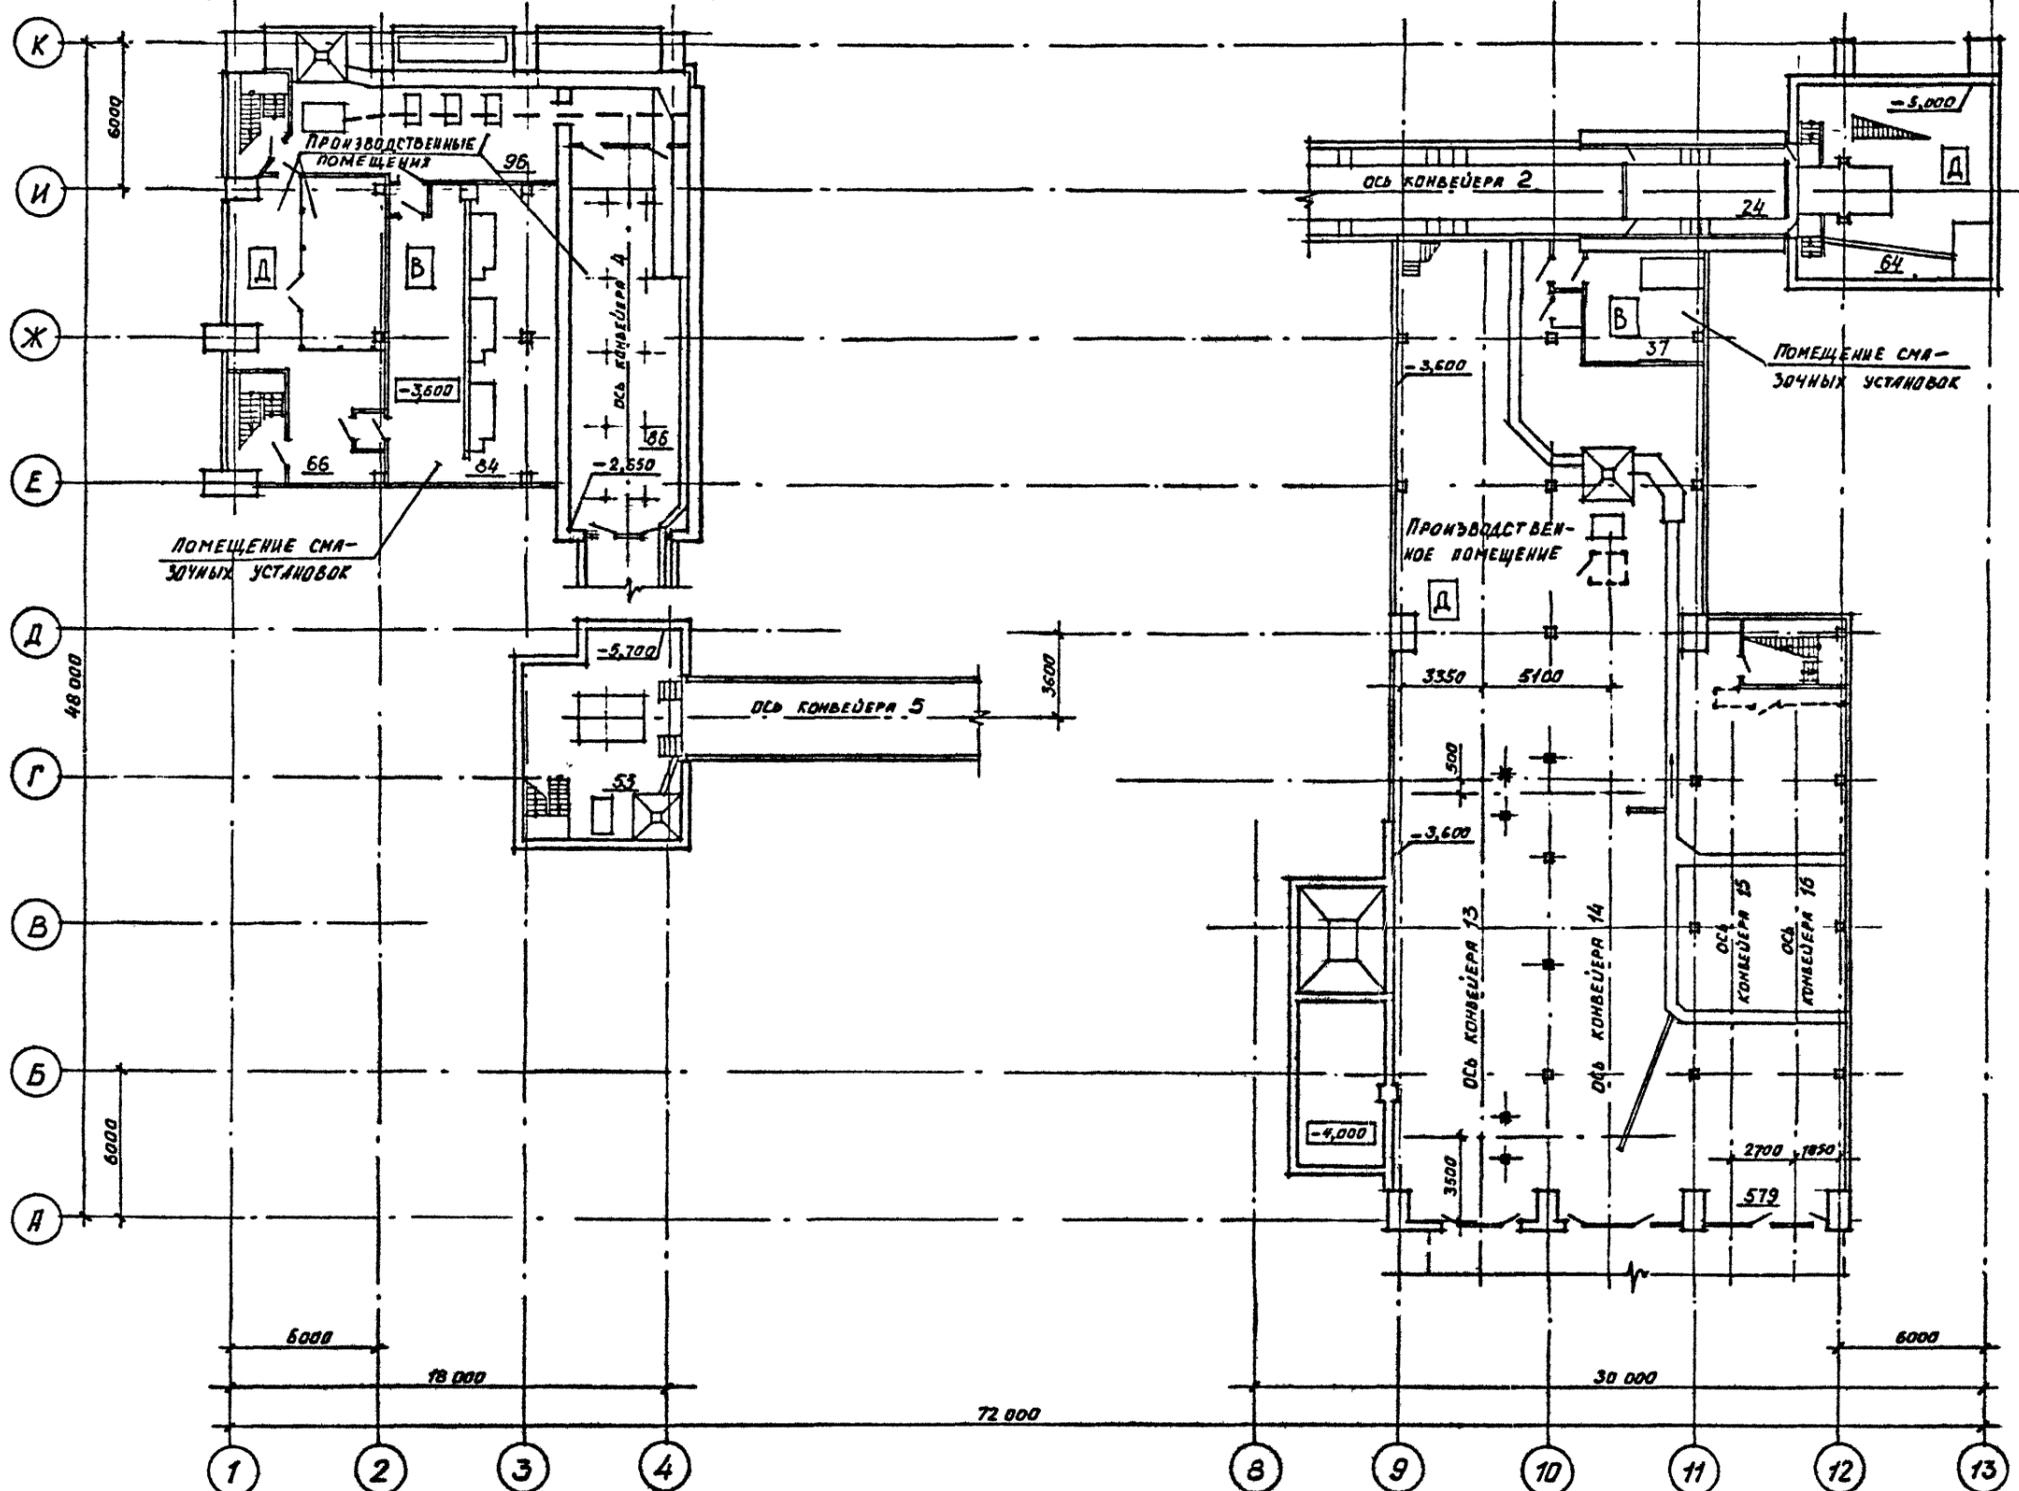

Фрагмент плана 2 лист 17

Фрагмент плана 3 лист 20

Привязан			
Инв. №			


ТП 409-23-56.87 AP 1			
Г.И.П.	Синопальников	Щебеночный завод по переработке однородных изверженных и метаморфических пород мощностью 700 тыс.м ³ в год	
Нач.отд.	Морозов	Главный корпус с железобетонным каркасом	Стадия
Н.контр.	Муратова		Лист
Гл.арх.	Прокоп		Листов
Рук.гр.	Партанская		
Ст.арх.	Польякова		
Арх.	Романова		
План подвалов			Р 5
			ГОССТРОЙ СССР ЛЕНИНГРАДСКИЙ ПРОМСТРОЙПРОЕКТ

ТП 409-23-56.87 Альбом 3



СОГЛАСОВАНО	
ГЛАВ. ИНЖ. МА	ЗЕРДЕВ
РУК. ГР. ИНЖ. Б.	ДЕМИНКО
16 СПЕЦИАЛ	ТИХАНОВА
16 СПЕЦИАЛ	БАСКАКОВ
ПОДАТЬ И ДАТА	ВЗМ. ИНЖ. М.
ИНВ. № ПОДА.	

Защитный слой гравия-10мм на битумной мастике
 Слой рубероида РЭМ 350 (ГОСТ 10923-76) на антисепти-
 рованной битумной мастике МБК-Г-65
 Комплексная железобетонная плита покрытия

РАЗРЕЗ 1-1

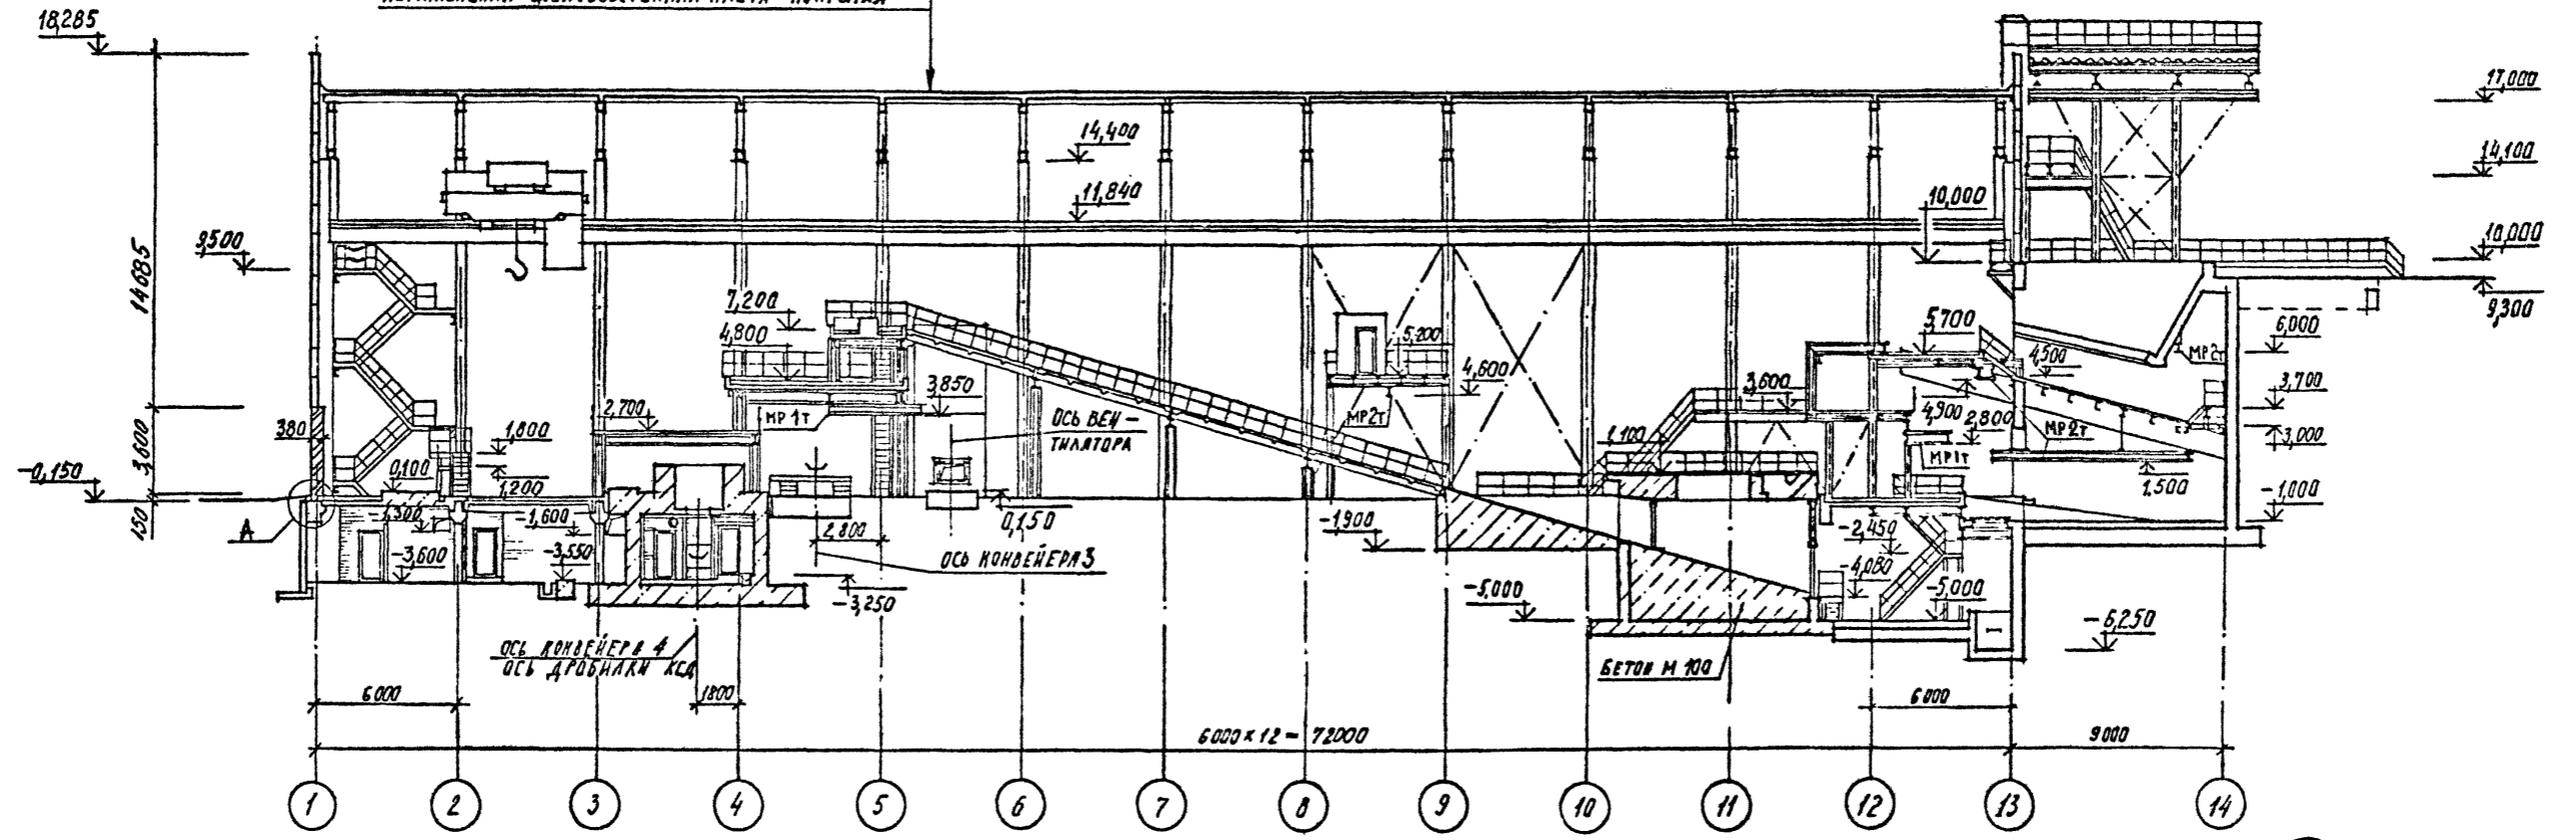


РАЗРЕЗ 8-8

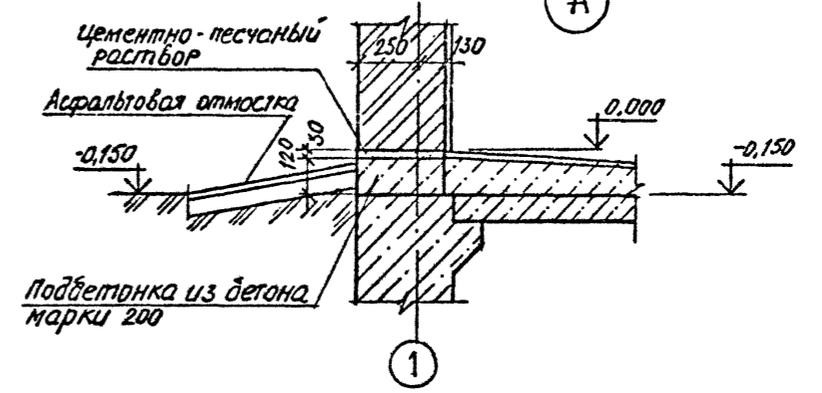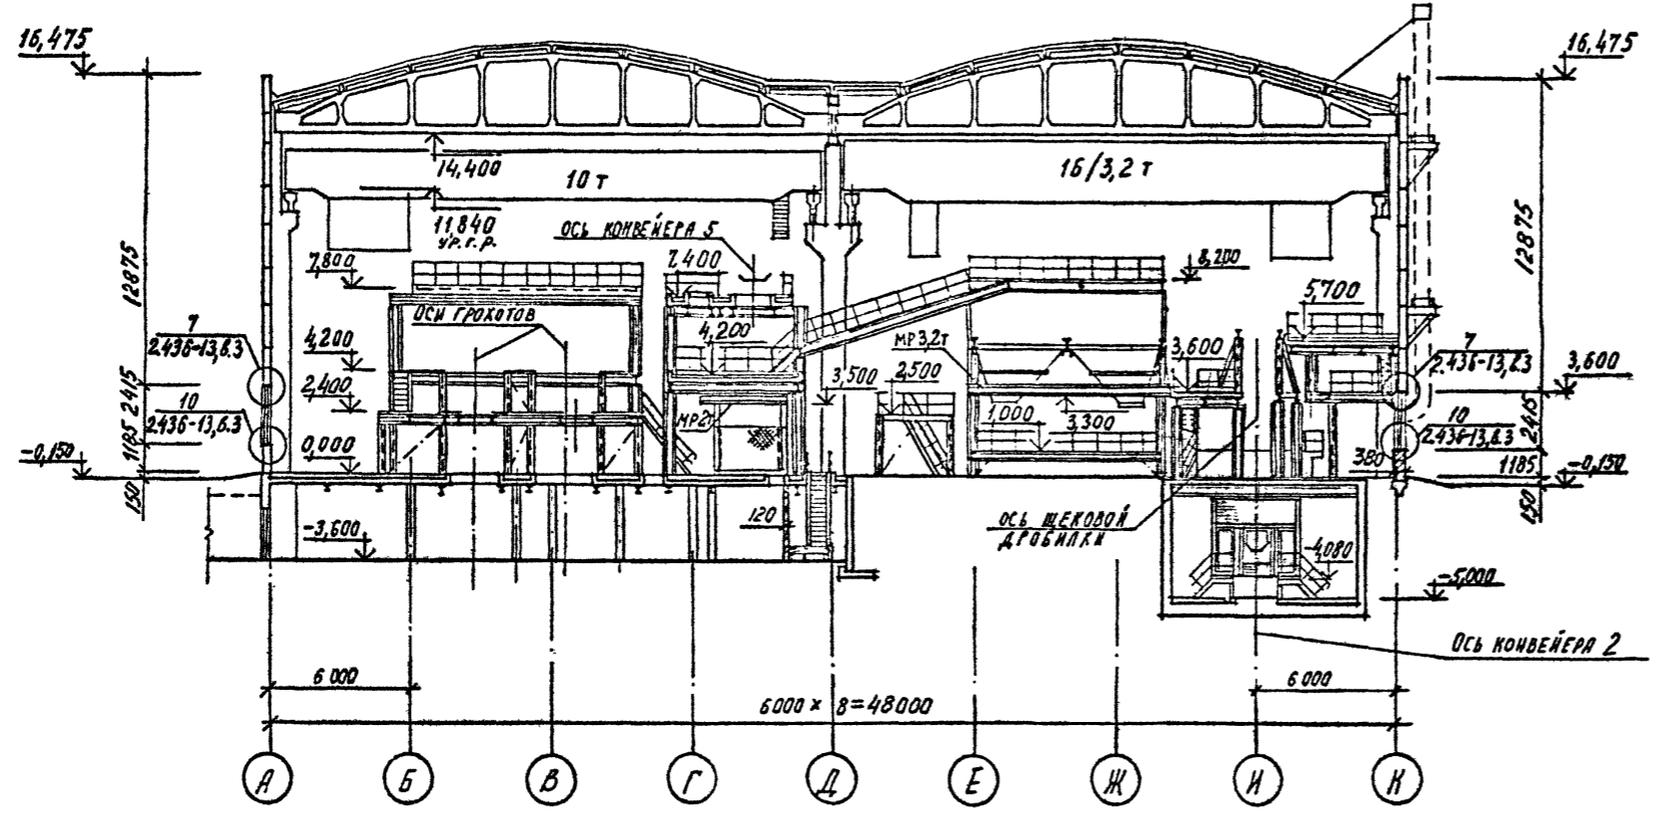


Привязан	
Инв. №	

ТП 409-23-56.87 АР1				
Г.И.П.	Симопальников	ЩЕБЕНОЧНЫЙ ЗАВОД ПО ПЕРЕРАБОТКЕ ОДНОРОДНЫХ ИЗВЕРЖЕННЫХ И МЕТАМОРФИЧЕСКИХ ПОРОД МОЩНОСТЬЮ 700 тыс.м ³ В ГОД		
Нач.отд.	Морозов	Главный корпус с железобетонным каркасом		
Н.контр.	Муратова	Стадия	Лист	Листов
Гл.арх.	Прокоп	Р	6	
Рук.гр.	Партанская	РАЗРЕЗЫ 1-1; 8-8.		
Ст.арх.	Польникова	ГОССТРОЙ СССР ЛЕНИНГРАДСКИЙ ПРОМСТРОЙПРОЕКТ		

РАЗРЕЗ 3-3

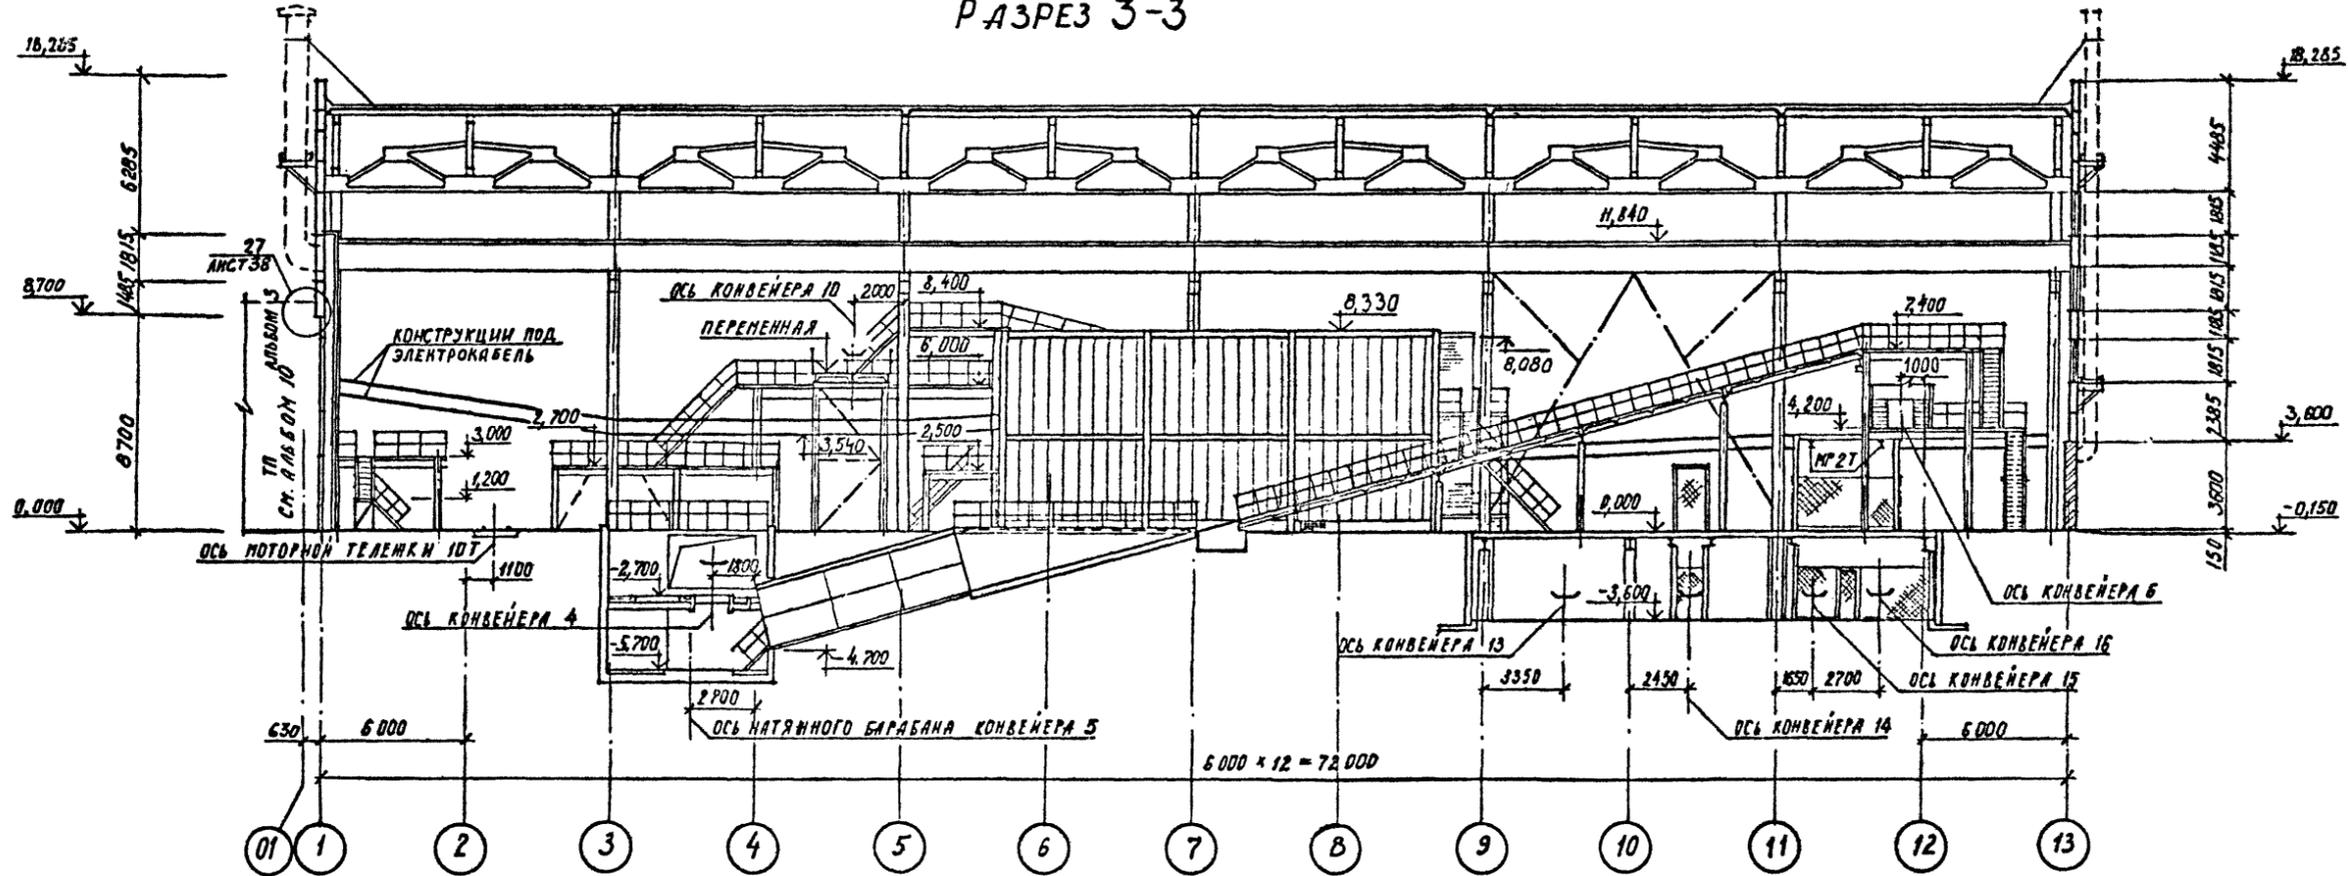


РАЗРЕЗ 5-5

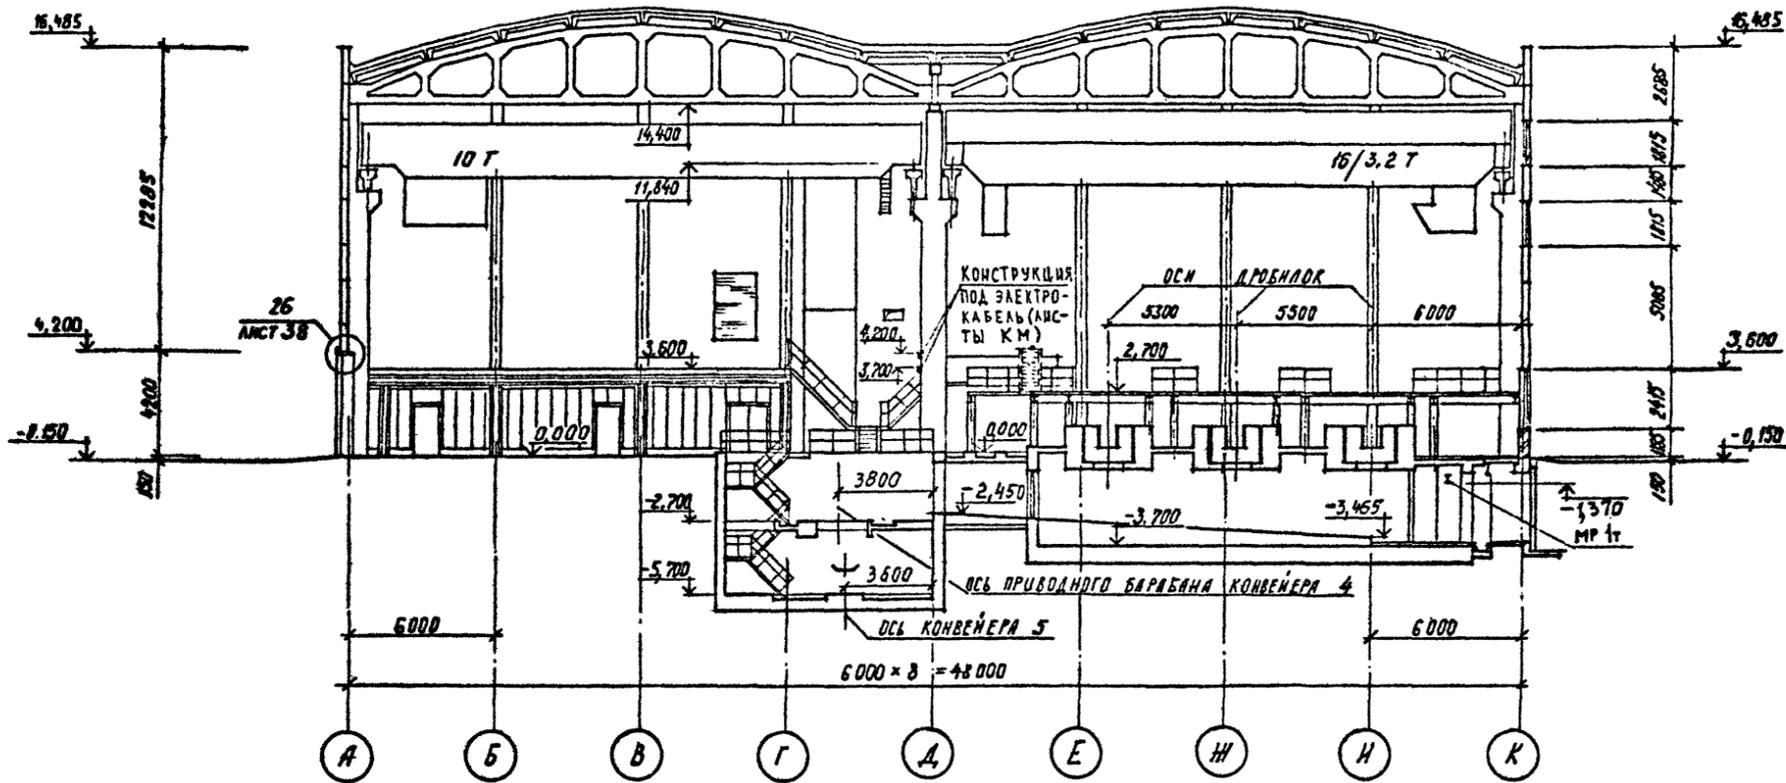

Привязан
Име.№

ТП 409-23-56.87 АР 1		
ЩЕБЕНОЧНЫЙ ЗАВОД ПО ПЕРЕРАБОТКЕ ОДНОРОДНЫХ ИЗВЕРЖЕННЫХ И МЕТАМОРФИЧЕСКИХ ПОРОД МОЩНОСТЬЮ 700 ТЫС.М ³ В ГОД		
Главный корпус с железобетонным каркасом		Стадия Лист Листов
Р 8		
РАЗРЕЗЫ 3-3, 5-5		ГОССТРОЙ СССР ЛЕНИНГРАДСКИЙ ПРОМСТРОЙПРОЕКТ

СОГЛАСОВАНО	ЭБЕРВ	ЛЕИДЕНКИ	ТИМАХОВ
ГЛАВ. АРХ. ИТ-М	РУК. ГР. ИТ-Б	ИТ-ОПДЕЛ	ИТ-ОПДЕЛ
Име. №	Подпись и дата	Име. №	Подпись и дата
Име. №	Подпись и дата	Име. №	Подпись и дата

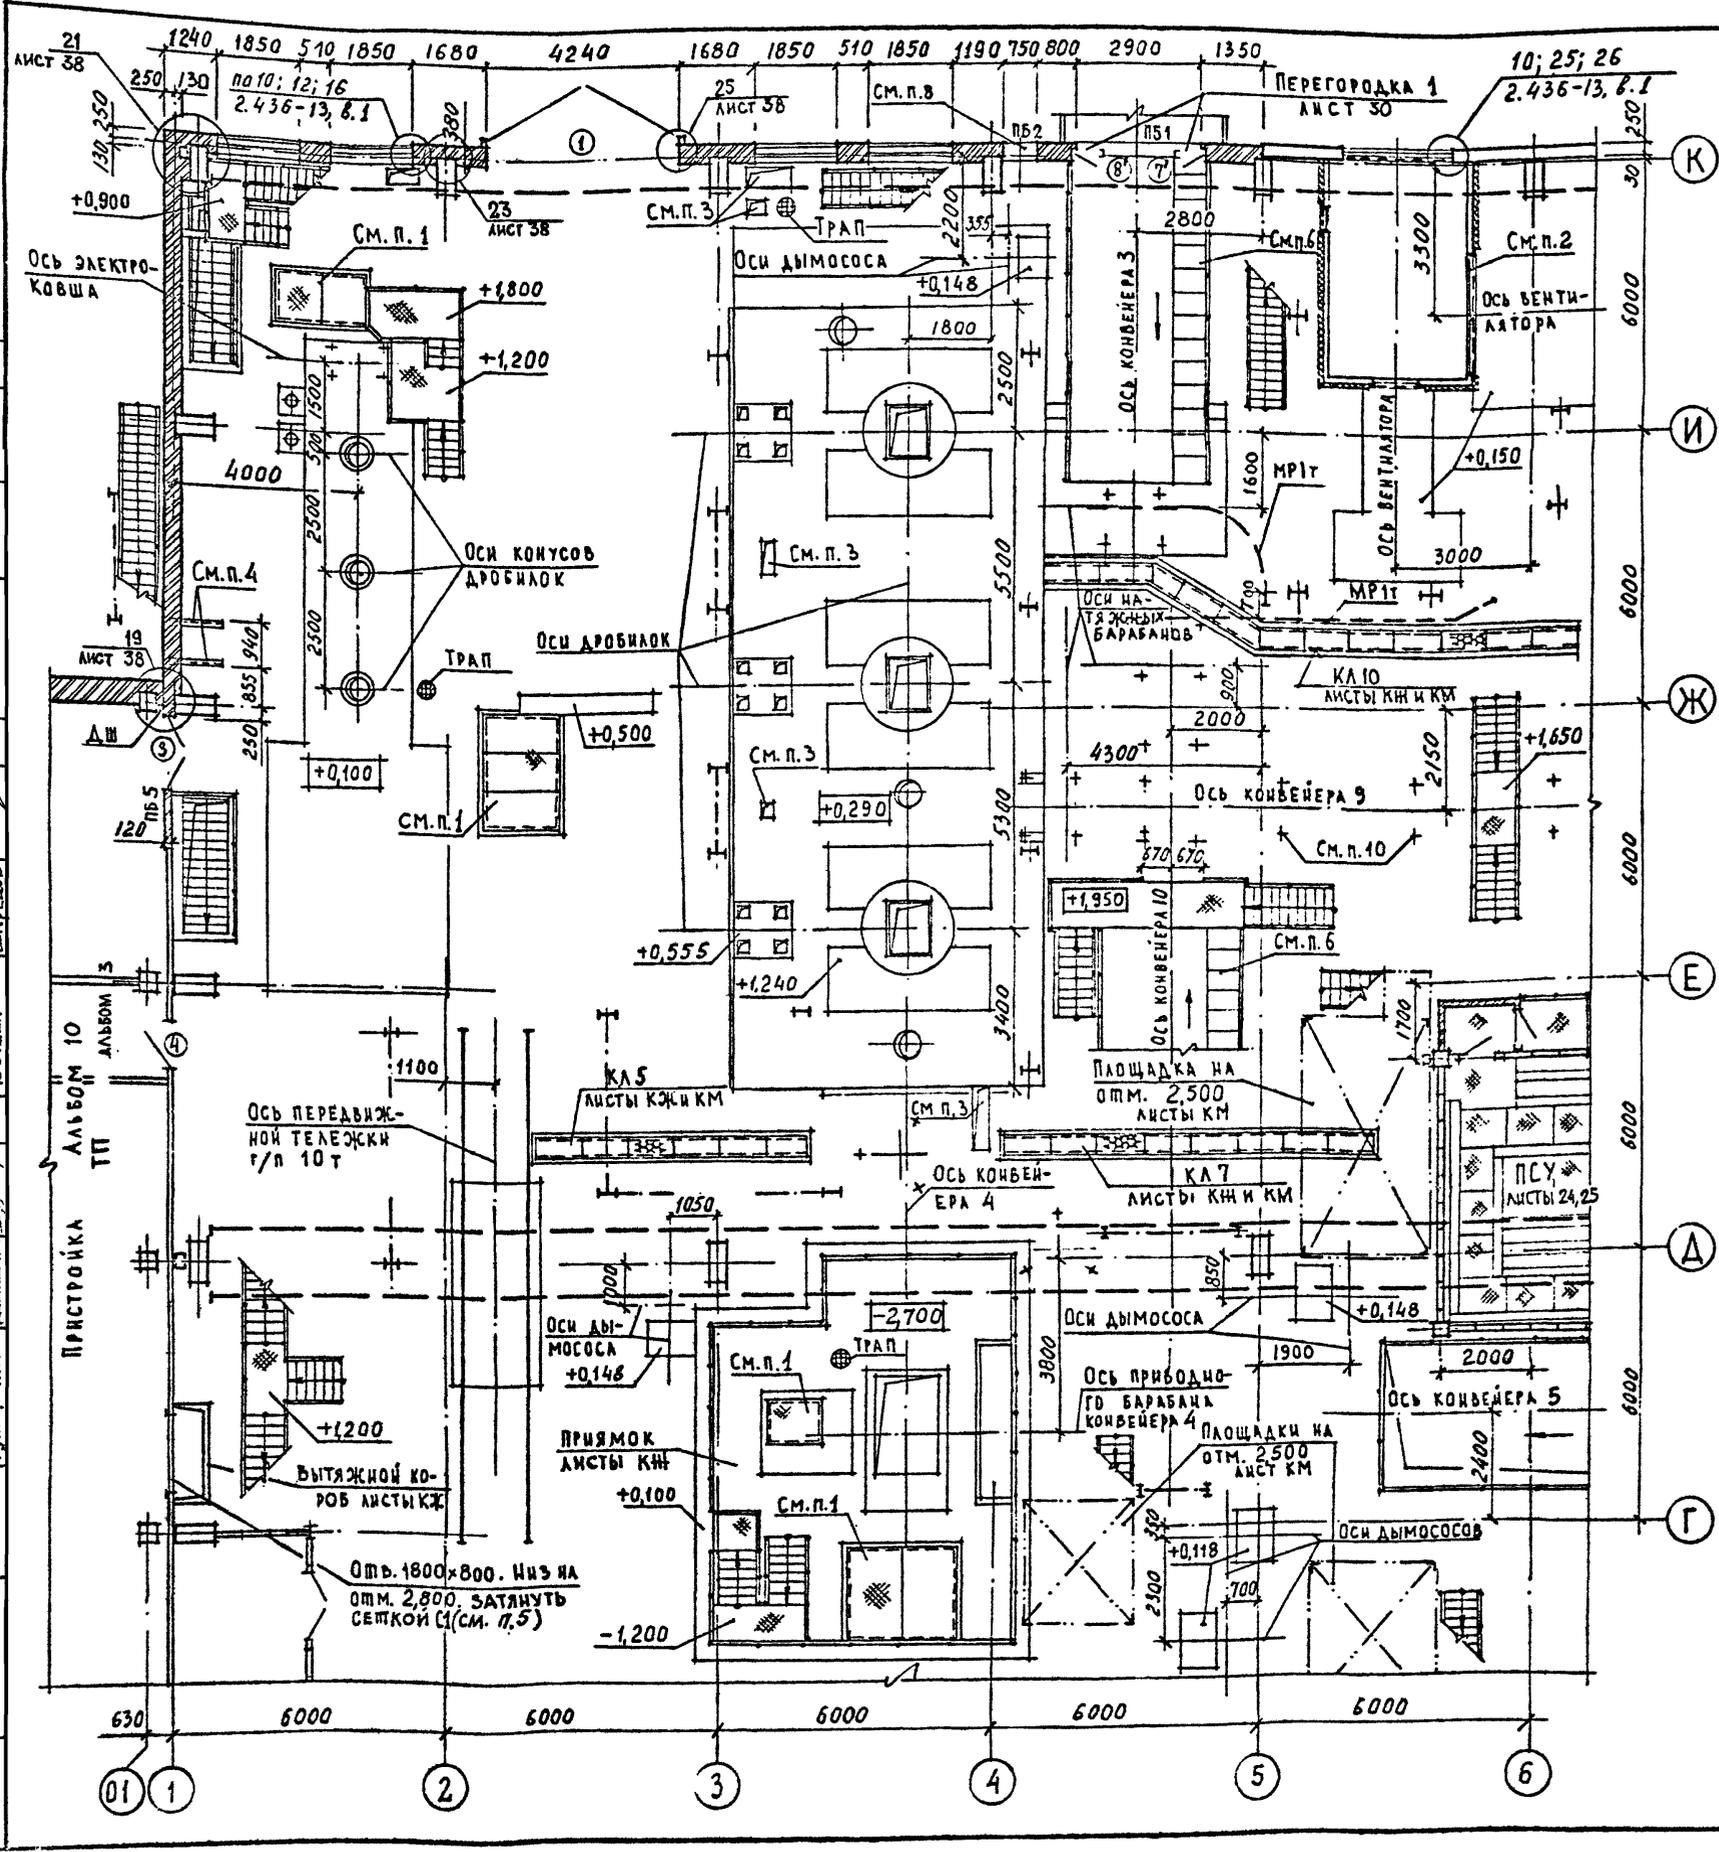

СПЕЦИФИКАЦИЯ ЭЛЕМЕНТОВ ЗАПОЛНЕНИЯ ПРОЕМОВ

Марка, поз	Обозначение	Наименование	Кол.	Масса ед., кг	Примечание
1	1.435.9-17.6.3	ВР 42x42-Д	2	926	
2	лист 37	ДГ 28-15	4		
3	ГОСТ 6629-74°	ДГ 24-15	2		
4	ГОСТ 6629-74°	ДГ 24-10	1		
5	ГОСТ 6629-74°	ДГ 21-10	5		
6	ГОСТ 6629-74°	ДГ 21-10Л	1		
7	7' ГОСТ 6629-74°	ДГ 21-8	3/4		СМ.п.9
8	8' ГОСТ 6629-74°	ДГ 21-8Л	5/3		СМ.п.9
9	ГОСТ 6629-74°	ДГ 21-8 суп	2		
10	ГОСТ 6629-74°	ДГ 21-8 супЛ	2		
11	ГОСТ 14624-84	ДНО 21-10 ЛП	1		
12	ГОСТ 14624-84	ДНГ 21-10 ЛП	1		
13	ГОСТ 14624-84	ДНО 21-10 П	1		
14	ГОСТ 14624-84	ДНГ 21-10 П	1		
15	ГОСТ 14624-84	ДВГ 19-9 П	1		УТЕПЛЯТЬ
16	2.435-6 Б.1	ПД-6	6		
17	ГОСТ 6629-74°	ДГ 21-7Л	1		СМ.п.9

ВЕДОМОСТЬ ПРОЕМОВ ВОРОТ И ДВЕРЕЙ


Марка, поз	Размер проема в мм	Марка, поз	Размер проема в мм
1	4240 x 4200	9,10	830 x 2070
2	1510 x 2850	11...14	1010 x 2070
3	1510 x 2370	15	910 x 1870
4	1010 x 2370	16	960 x 2050
5;6	1010 x 2070	17	710 x 2070
7;8	830 x 2050		

1. Монтажный проем оградить съемными перилами и перекрыть съемными щитами (смотрите листы КМ)
2. Вентиляционная шахта разработана на листах марки КЖ
3. Проемы заделать после установки труб
4. Заложить кронштейны по чертежам ОВ. Верх кронштейнов на отм. 2,700.
5. Спецификацию закладных элементов смотрите на листе 17
6. Спецификацию сборных железобетонных ступеней смотрите на листе 17
7. Отверстие 750x1500 низ на отм. 2,100
8. Уклоны для сбыва полов смотрите лист 26
9. Двери марок 7,8 и 17 подвергнуть глубокой пропитке огнезащитным составом.
10. Закладные в полу под стойки конвейеров смотрите на листах КЖ

Привязан	
Инв.№	

ТП 409-23-56.87 АР 1

Г.И.П.	Синопольников	ЩЕБЕНОЧНЫЙ ЗАВОД ПО ПЕРЕРАБОТКЕ ОДНОРОДНЫХ ИЗВЕРЖЕННЫХ И МЕТАМОРФИЧЕСКИХ ПОРОД МОЩНОСТЬЮ 700 т/с.м ³ В ГОД
Нач.отд.	Морозов	Главный корпус с железобетонным каркасом
Н.контр.	Муратова	Стация Лист Листов
Гл.арх.	Прохор	Р 12
Рук.гр.	Партанская	ФРАГМЕНТ ПЛАНА 1 НА ОТМ. 0,000
Ст.арх.	Польнякова	ГОССТРОЙ СССР ЛЕНИНГРАДСКИЙ ПРОМСТРОЙПРОЕКТ

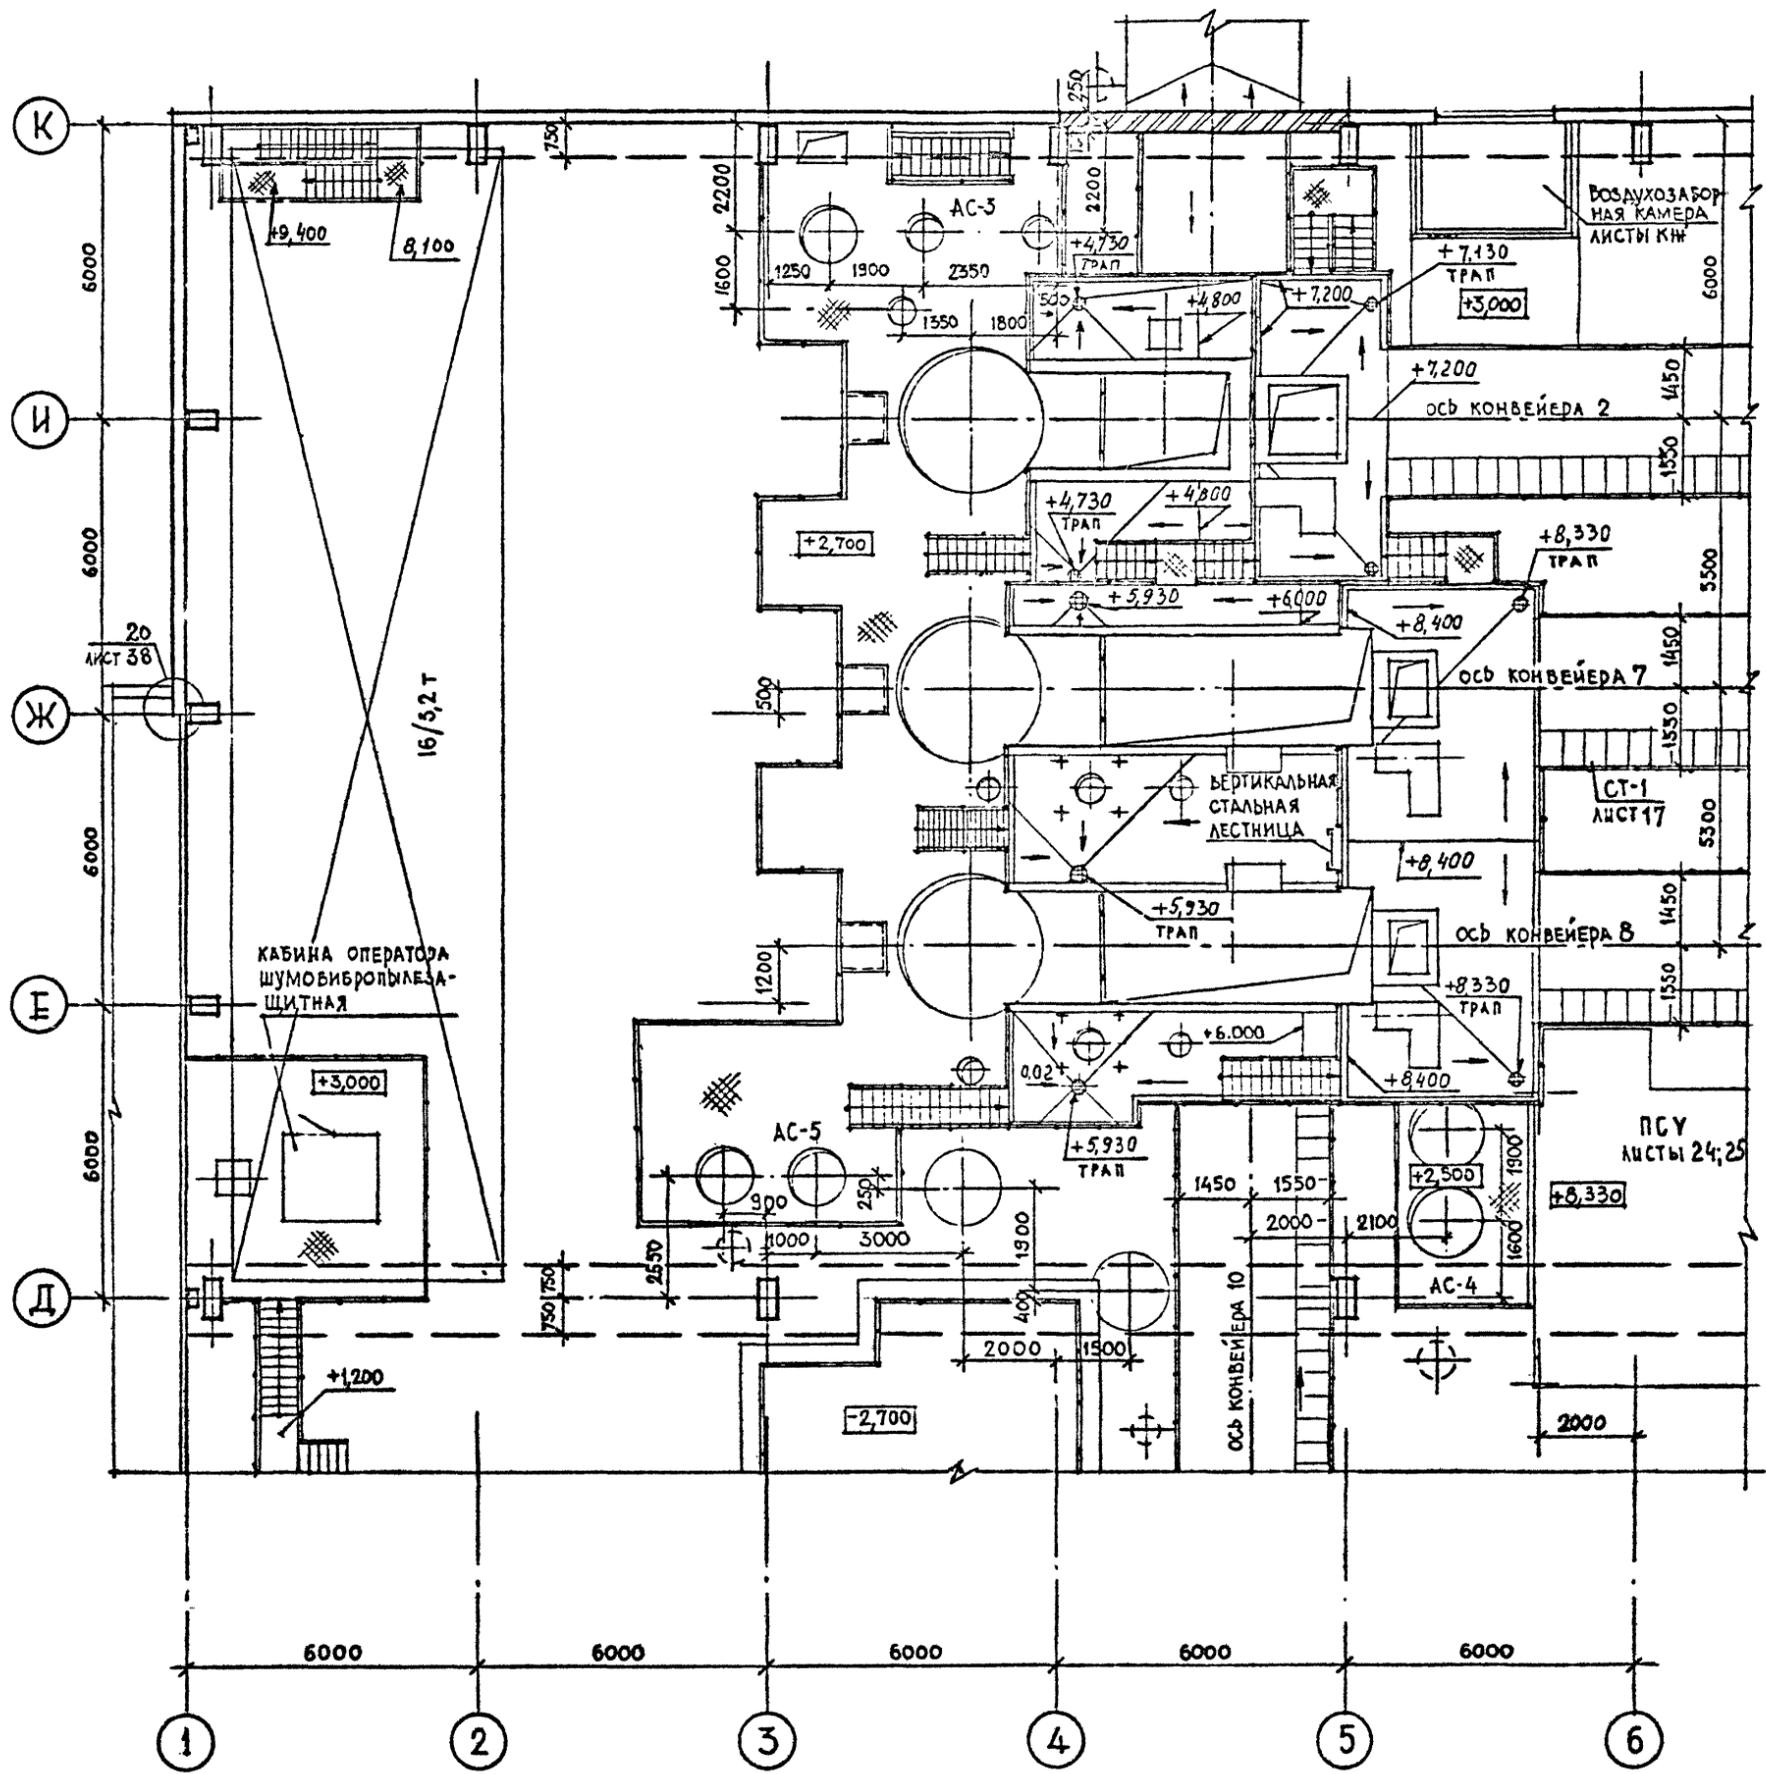

ВЕДОМОСТЬ ПЕРЕМЫЧЕК

Марка поз.	Схема сечения	Марка поз.	Схема сечения
ПБ 1		ПБ 5	
ПБ 2		ПБ 6	
ПБ 3		ПБ 7	
ПБ 4			

СПЕЦИФИКАЦИЯ ПЕРЕМЫЧЕК


Марка поз.	Обозначение	Наименование	Кол.	Масса ед., кг	Примечание
1	ГОСТ 948-76	1 ПР 4-36.12.22	3		
2	ГОСТ 948-76	1 ПР 3-19.12.14	3		
3	ГОСТ 948-76	1 ПР 2-15.12.14	20		
4	ГОСТ 948-76	1 ПР 1-10.12.14	11		

4. Уклоны полов на железобетонных площадках к трапам для смыва полов 0,01

СОГЛАСОВАНО	БАСАКОВ	ШКРЕДОВ	ТИМАКОВА
16 ОПДЕЛ	10 ОПДЕЛ	18 ОПДЕЛ	
ТА.АРХ.ИИ-ТЭ	СВЕРДЕВ	РУК.ГР.И.Б	
ПО ПИСЬМ. ВЗАИМ. ИЛИ В АЗТЭ	ВЗАИМ. ИЛИ В АЗТЭ		
ПО ПИСЬМ. ПОДА.			

Привязан	
Иив.№	


ТП 409-23-56.87 АР 1		ЩЕБЕНОЧНЫЙ ЗАВОД ПО ПЕРЕРАБОТКЕ ОДНОРОДНЫХ ИЗВЕРЖЕННЫХ И МЕТАМОРФИЧЕСКИХ ПОРОД МОЩНОСТЬЮ 700 тыс.м ³ В ГОД	
Г.И.П.	Синопальников	Гл.арх.	Прокоп
Нач.отд.	Морозов	Рук.гр.	Парганская
И.контр.	Муратова	Ст.арх.	Польнякова
Гл.арх.	Прокоп	СТАДИЯ Лист Листов	
Рук.гр.	Парганская	Р 13	
Ст.арх.	Польнякова	ФРАГМЕНТ ПЛАНА 1 НА ОТМ. 2,700; 3,000; 7,200 И 8,400	
		ГОССТРОЙ СССР ЛЕНИНГРАДСКИЙ ПРОМСТРОЙПРОЕКТ	

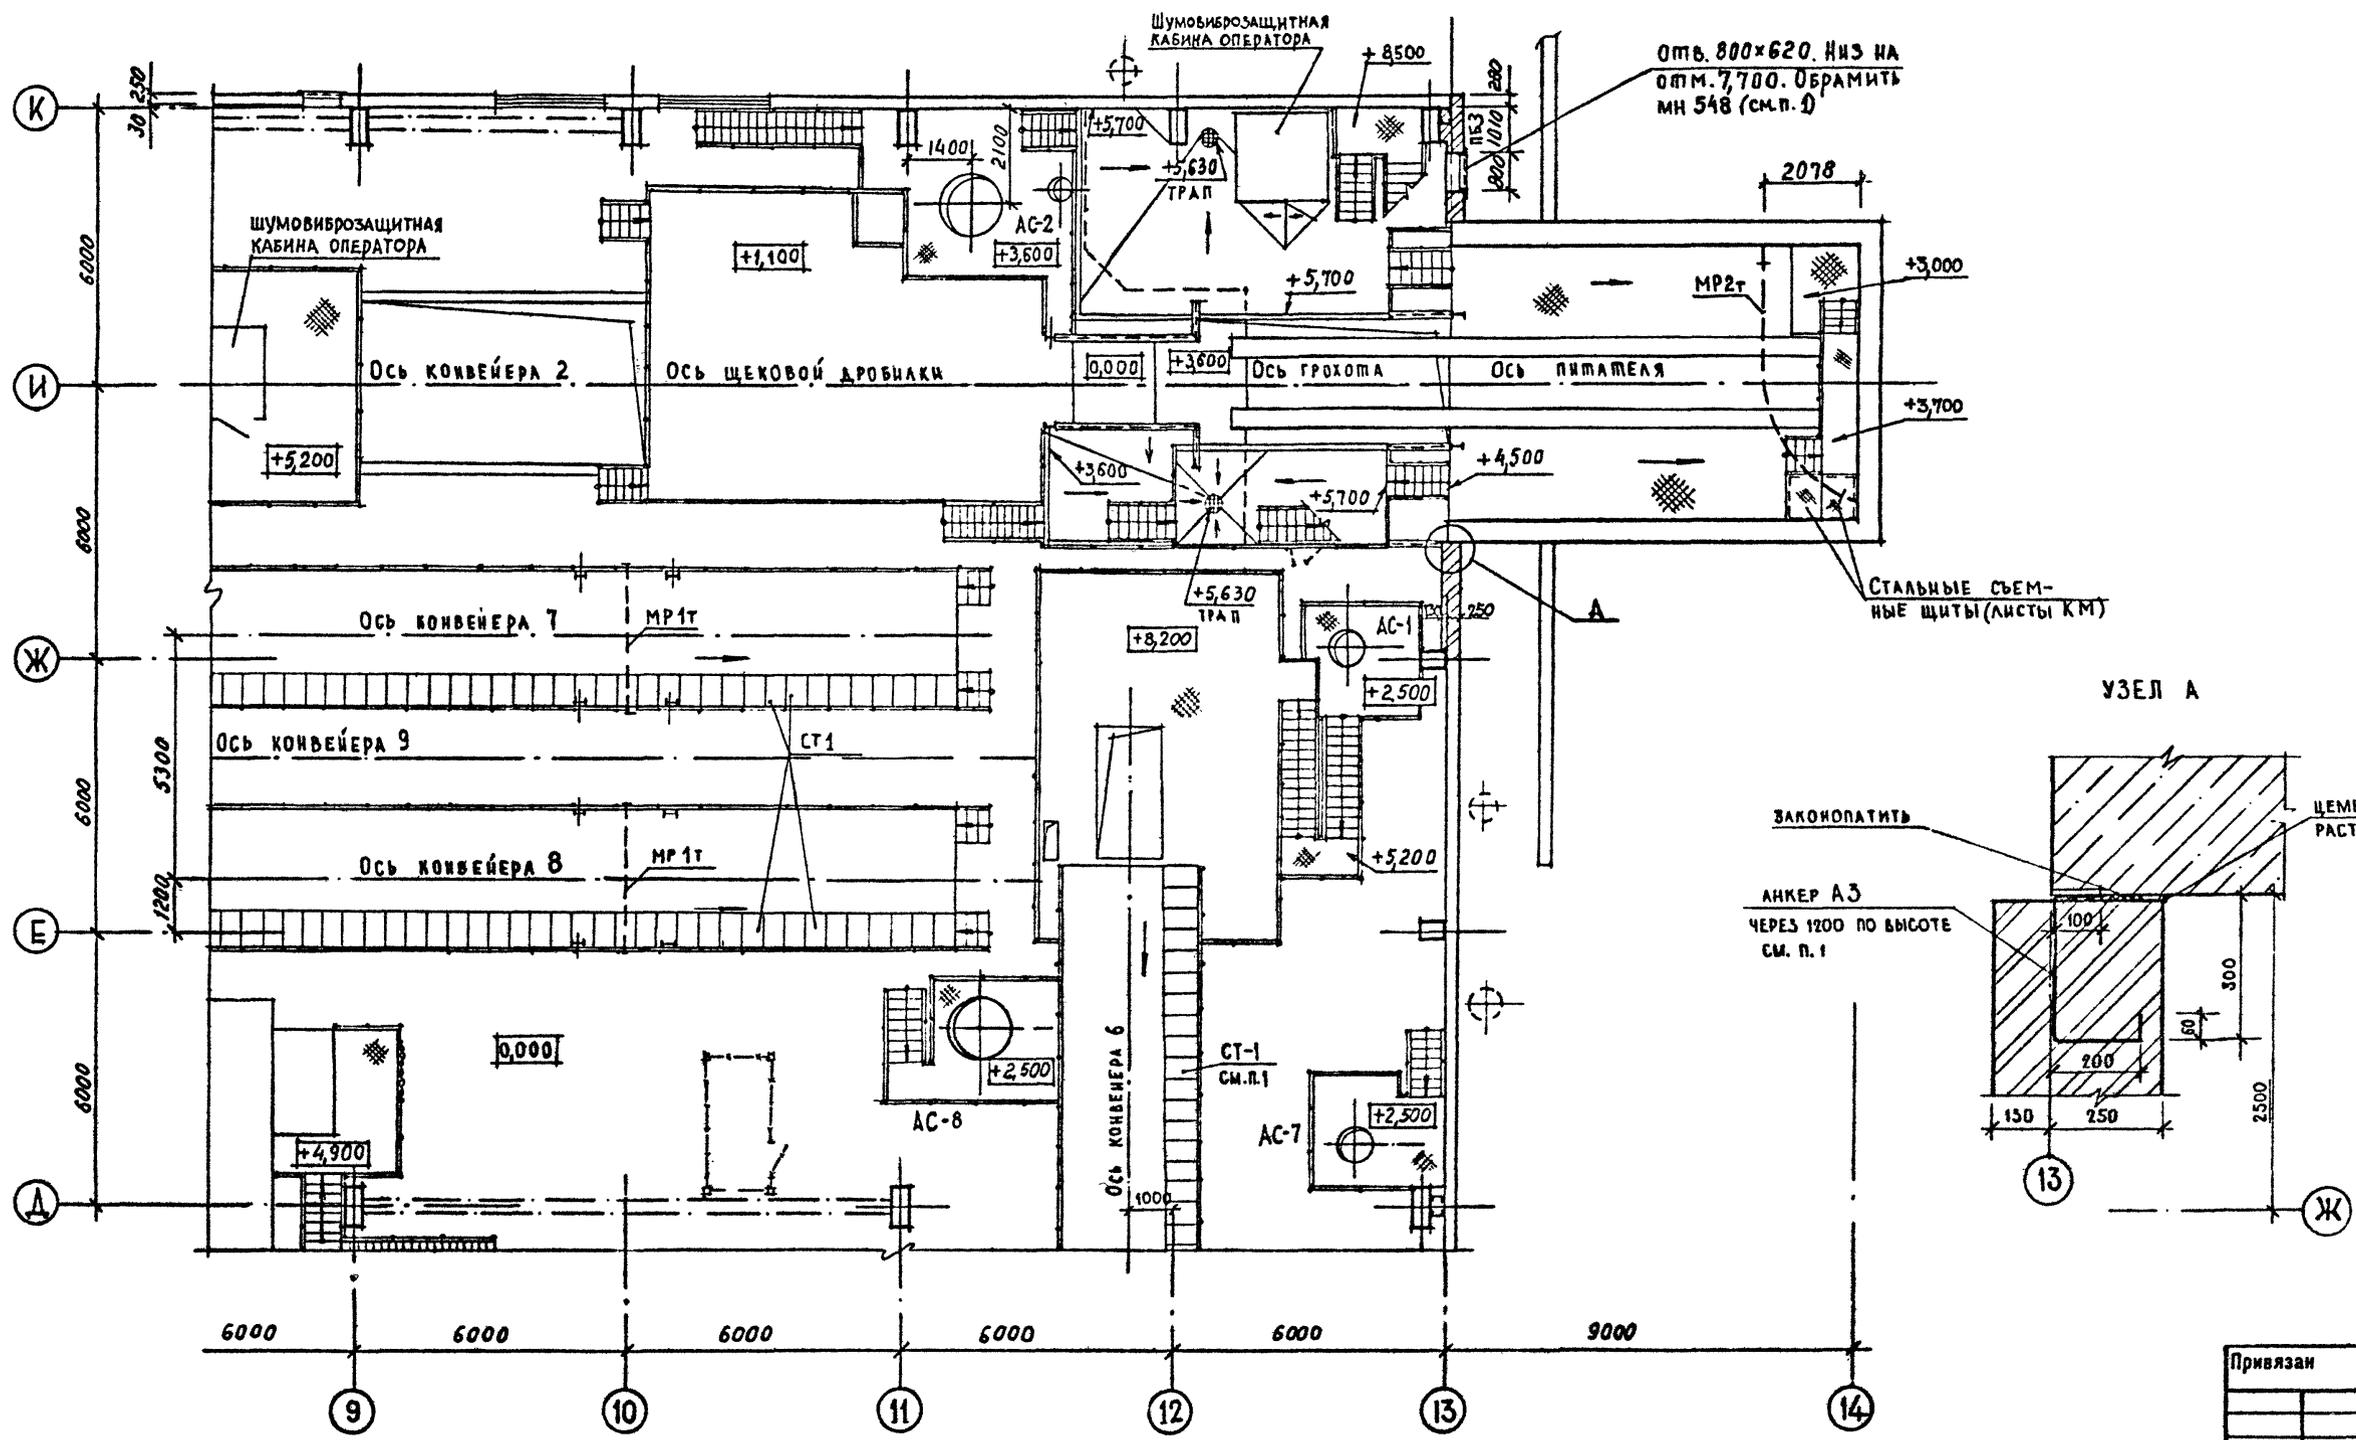

Согласовано	Сл. арх. ин-та	Э. ВЕРБ
	Ред. инж. ЦПМ	БОРЩЕВСКАЯ
	Рук. гр. Ч.Б	ЛЕНИНСКАЯ
	Рук. гр. К.М.	ТИМАКОВА
	16 отдела	Ю. ОЩЕЛ
	БАСКАКОВ	ШКРЕДОВ
	С. П.	С. П.
Подпись и дата	Взам. инв. №	
Инв. № подл.		

1. СПЕЦИФИКАЦИЮ ЭЛЕМЕНТОВ, ЗАМАРКИРОВАННЫХ НА ДАННОМ МЕСТЕ, СМОТРИТЕ НА ЛИСТЕ 17

Привязан					
Инв. №:					
ТП 409-23-56.87 АР 1					
Г.И.П.	Синюпальников	ЩЕБЕНОЧНЫЙ ЗАВОД ПО ПЕРЕРАБОТКЕ ОДНОРОДНЫХ ИЗВЕРЖЕННЫХ И МЕТАМОРФИЧЕСКИХ ПОРОД МОЩНОСТЬЮ 700 тыс.м ³ В ГОД	Стадия	Лист	Листов
Нач.отд.	Морозов	Главный корпус с железобетонным каркасом	Р	16	
И.контр.	Муратова				
Гл.арх.	Прокоп				
Рук.гр.	Паргаская				
Ст.арх.	Польнякова				
ФРАГМЕНТ ПЛАНА 2 НА ОТМ. 3,600; 5,700; 8,200			ГОССТРОЙ СССР ЛЕНИНГРАДСКИЙ ПРОМСТРОЙПРОЕКТ		

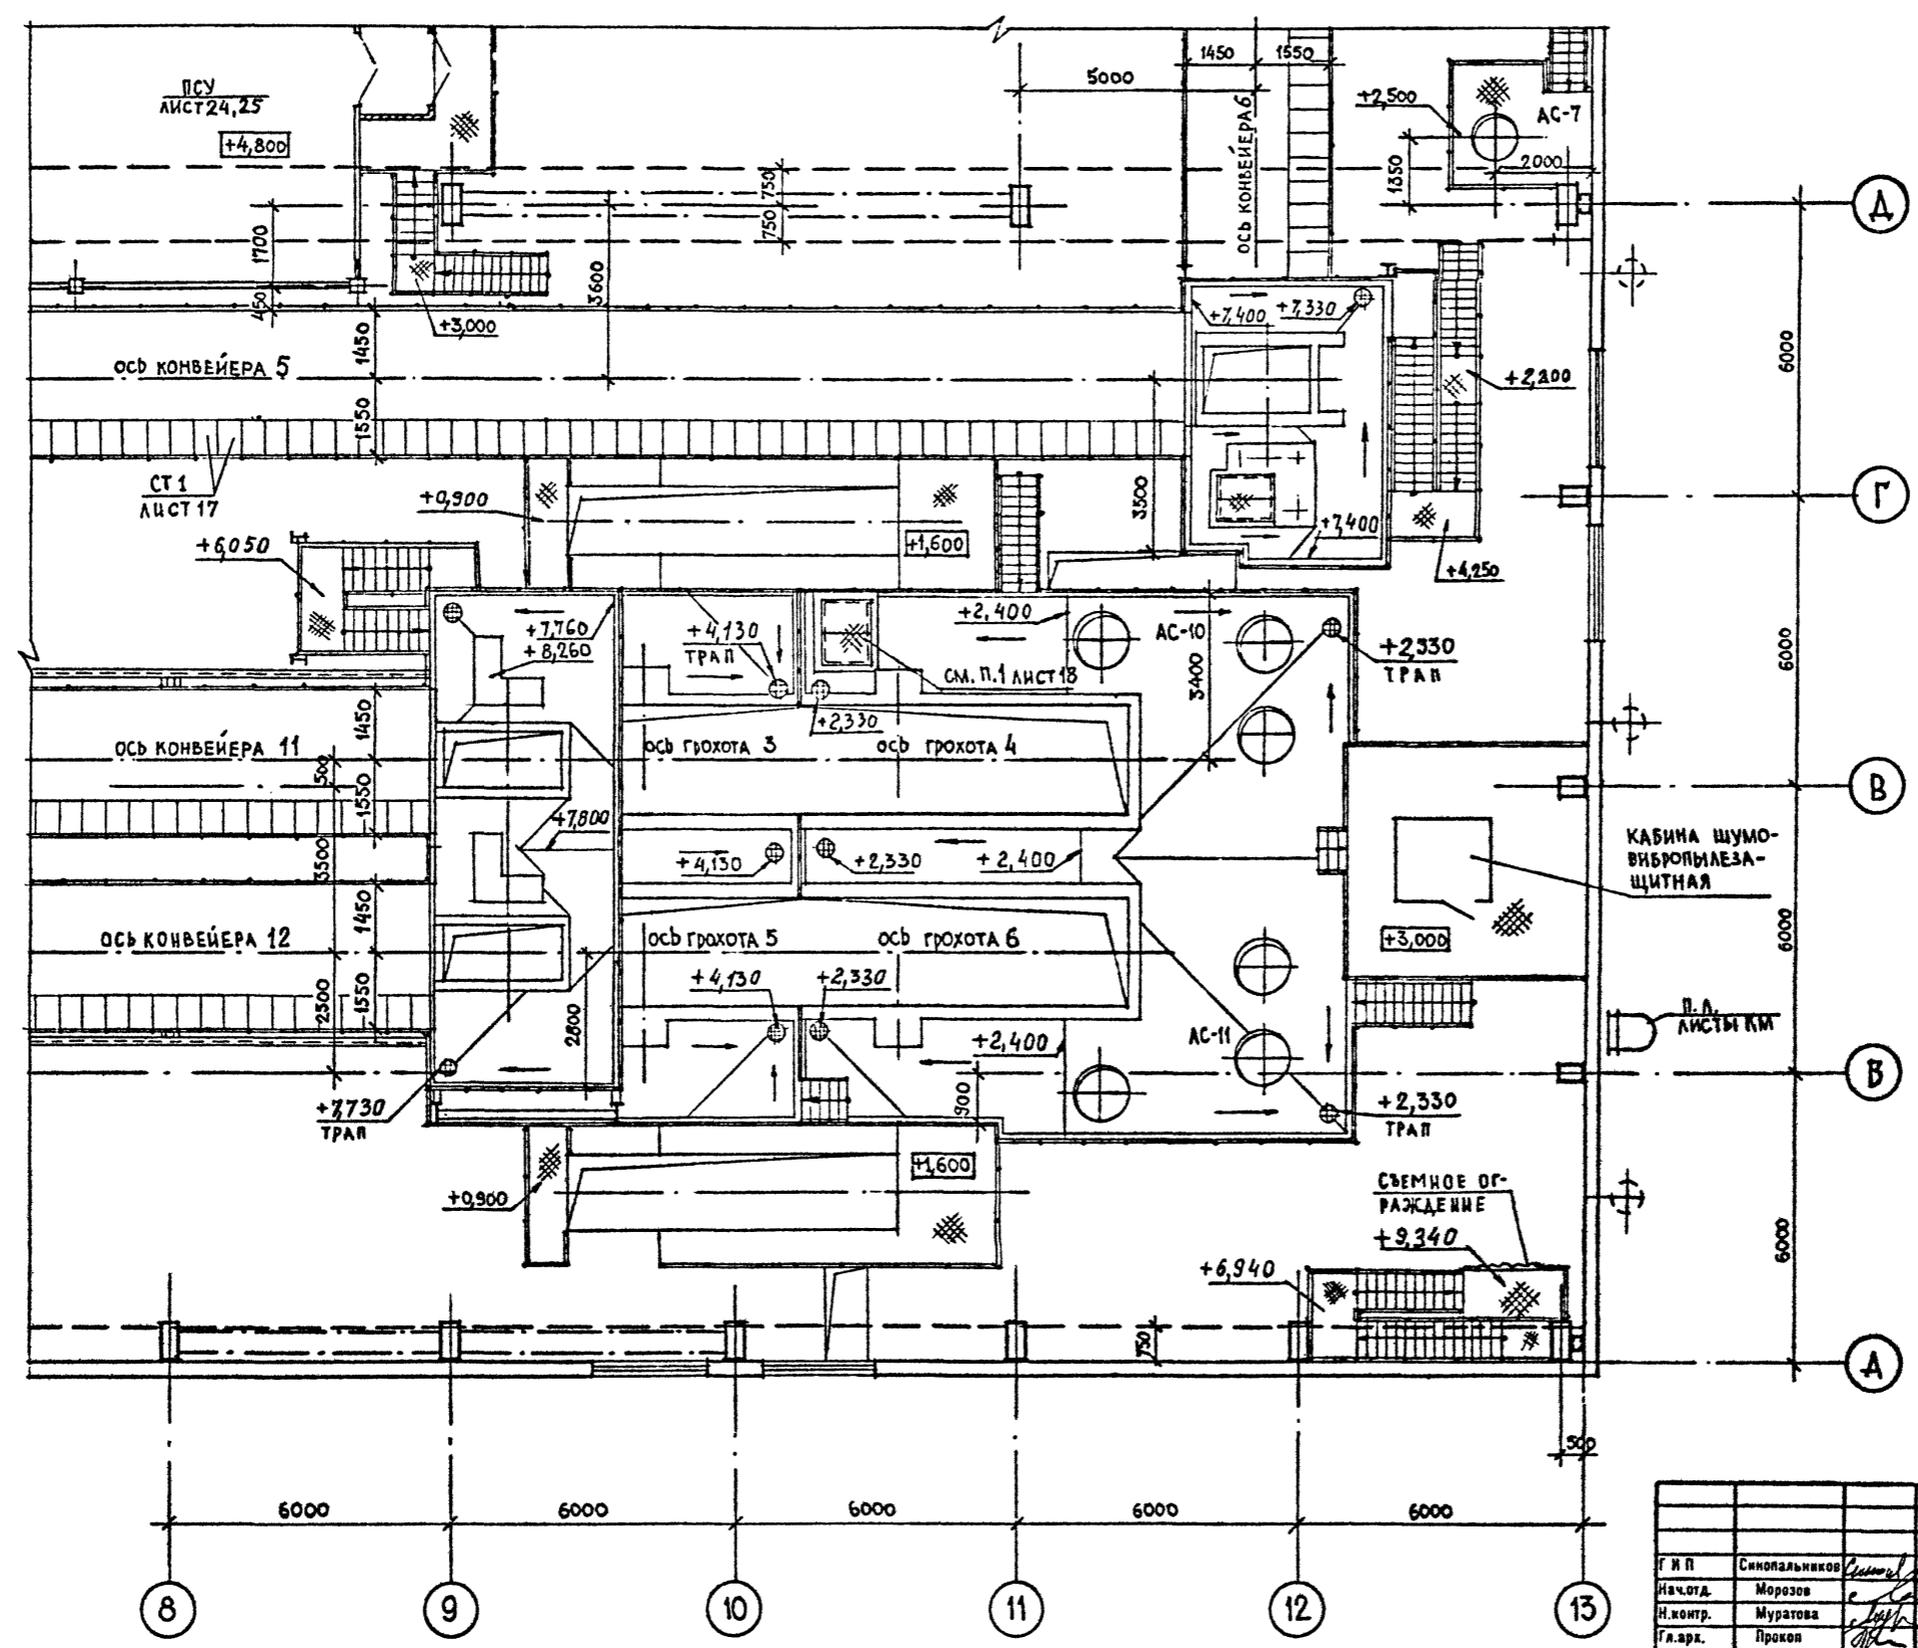



СОГЛАСОВАНО	ЗЕРГЕВ	БЕЛЫХ	ШКРЕЛОВ
ГЛАВ. ИНЖ. ПИМ.	БОРИСКИН	БОРИСКИН	БОРИСКИН
В.С. ИНЖ. ПИМ.	ДЕМИДЕНКО	ДЕМИДЕНКО	ДЕМИДЕНКО
РУК. ГР. КИМ.	ТАМАНСКИЙ	ТАМАНСКИЙ	ТАМАНСКИЙ
16 ОПДЕЛ			
10 ОПДЕЛ			
18 ОПДЕЛ			
ПОДПИСЬ К ДАТА	ВАЗМ.	ИНВ. №	
С.И. ПОЗД.			

Привязан			
Инв. №			

ТП 409-23-56.87 АР 1			
ЩЕБЕНОЧНЫЙ ЗАВОД ПО ПЕРЕРАБОТКЕ ОДНОРОДНЫХ ИЗВЕРЖЕННЫХ И МЕТАМОРФИЧЕСКИХ ПОРОД МОЩНОСТЬЮ 700 ТЫС.М ³ В ГОД			
ГЛАВНЫЙ КОРПУС С ЖЕЛЕЗОБЕТОННЫМ КАРКАСОМ		СТАДИЯ	ЛИСТ
		Р	19
ФРАГМЕНТ ПЛАНА 3 НА ОТМ. 2,400; 3,000; 7,400; 7,800			ГОССТРОЙ СССР ЛЕНИНГРАДСКИЙ ПРОМСТРОЙПРОЕКТ
Г.И.П.	Синопольников		
Нач.отд.	Морозов		
Н.контр.	Мурагова		
Гл.арх.	Прокоп		
Рук.гр.	Парташская		
Ст.арх.	Польникова		

ПЛАН НА ОТМ -3,600

ПЛАН НА ОТМ 4,200

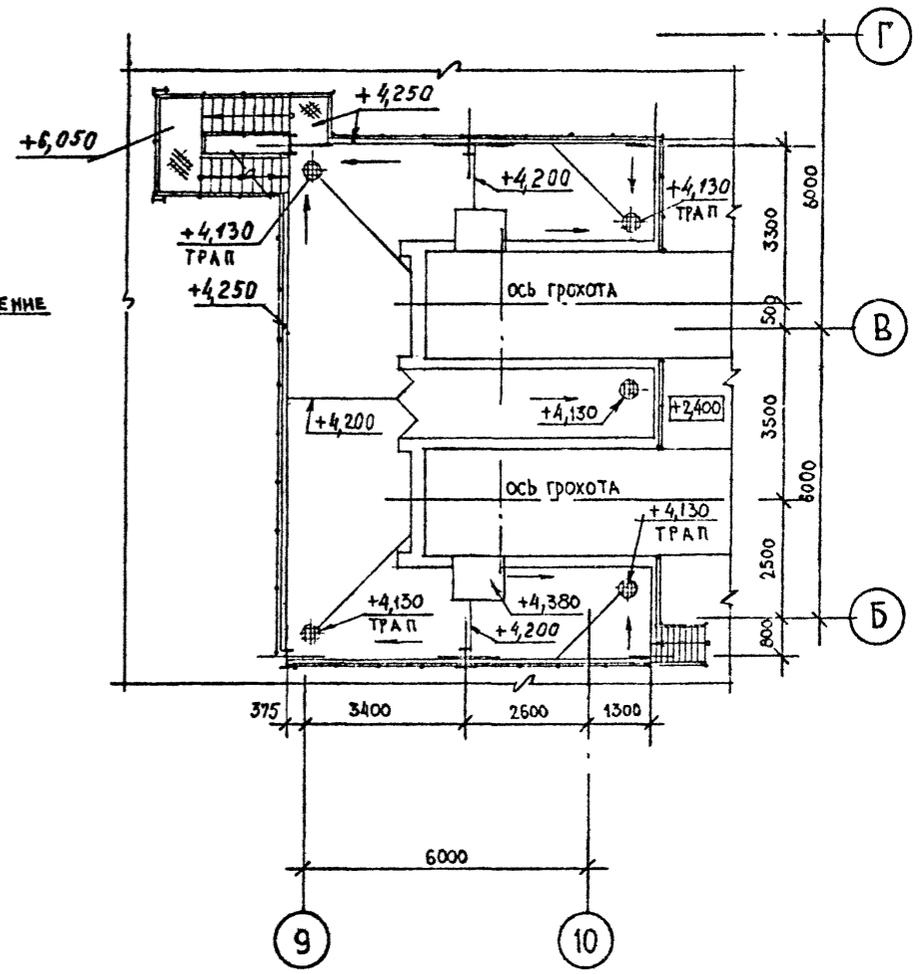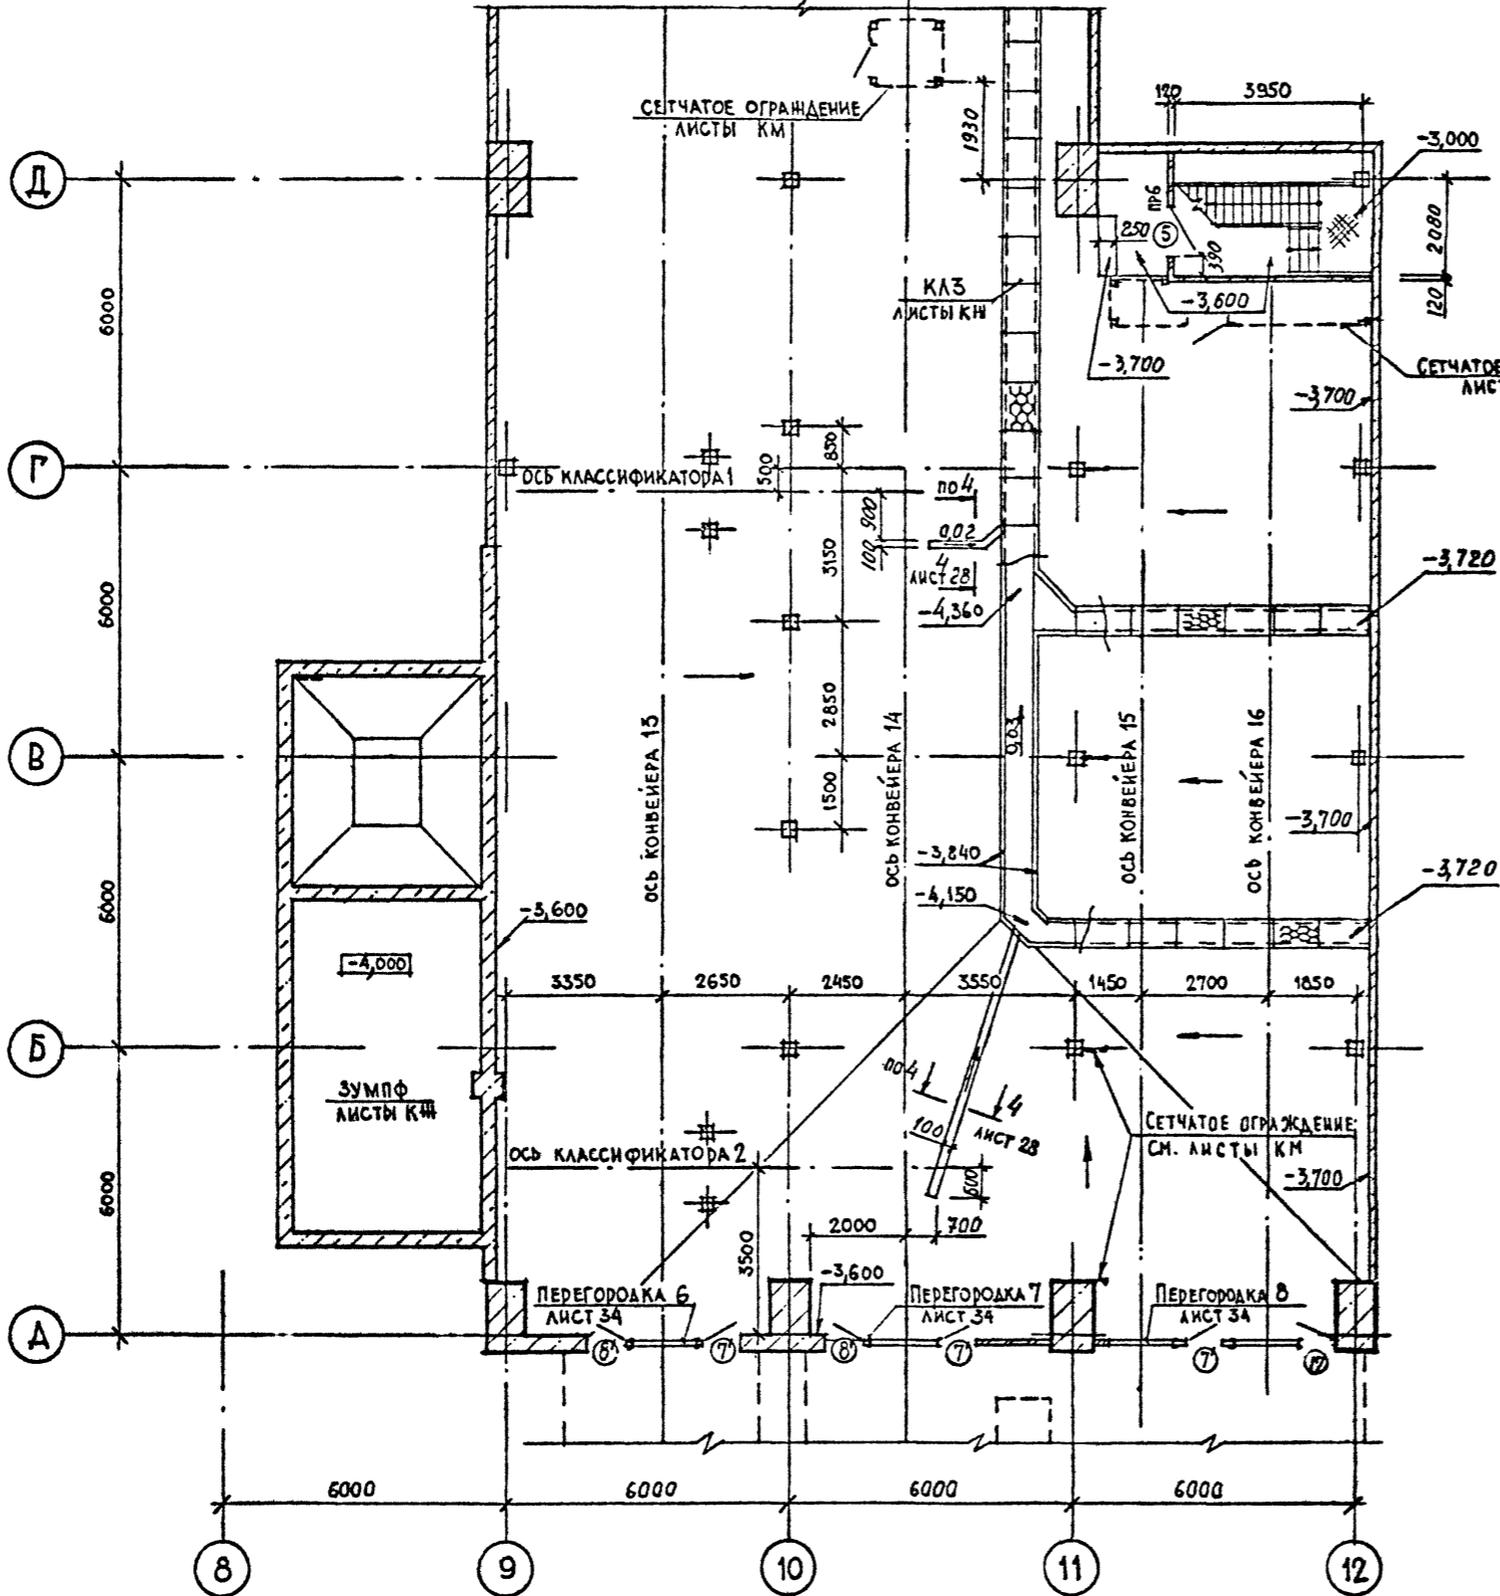


1. СПЕЦИФИКАЦИЯ ЗАПОЛНЕНИЯ ПРОЕМОВ ДАНА НА ЛИСТЕ 12

СОСТАВИТЕЛИ	САХАРОВ	САХАРОВ	САХАРОВ	САХАРОВ	САХАРОВ
ПРОЕКТИРОВЩИКИ	САХАРОВ	САХАРОВ	САХАРОВ	САХАРОВ	САХАРОВ
РАБОТАЮЩИЕ	САХАРОВ	САХАРОВ	САХАРОВ	САХАРОВ	САХАРОВ
ОБЪЕМ РАБОТ	САХАРОВ	САХАРОВ	САХАРОВ	САХАРОВ	САХАРОВ
СРОК РАБОТЫ	САХАРОВ	САХАРОВ	САХАРОВ	САХАРОВ	САХАРОВ
КАЧЕСТВО РАБОТЫ	САХАРОВ	САХАРОВ	САХАРОВ	САХАРОВ	САХАРОВ
СРЕДСТВА РАБОТЫ	САХАРОВ	САХАРОВ	САХАРОВ	САХАРОВ	САХАРОВ
ИТОГ РАБОТЫ	САХАРОВ	САХАРОВ	САХАРОВ	САХАРОВ	САХАРОВ
ОБЪЕМ РАБОТЫ	САХАРОВ	САХАРОВ	САХАРОВ	САХАРОВ	САХАРОВ
СРОК РАБОТЫ	САХАРОВ	САХАРОВ	САХАРОВ	САХАРОВ	САХАРОВ
КАЧЕСТВО РАБОТЫ	САХАРОВ	САХАРОВ	САХАРОВ	САХАРОВ	САХАРОВ
СРЕДСТВА РАБОТЫ	САХАРОВ	САХАРОВ	САХАРОВ	САХАРОВ	САХАРОВ
ИТОГ РАБОТЫ	САХАРОВ	САХАРОВ	САХАРОВ	САХАРОВ	САХАРОВ

Привязан	
Инв. №	

ТП 409-23-56.87 АР 1		
ЩЕБЕНОЧНЫЙ ЗАВОД ПО ПЕРЕРАБОТКЕ ОДНОРОДНЫХ ИЗВЕРЖЕННЫХ И МЕТАМОРФИЧЕСКИХ ПОРОД МОЩНОСТЬЮ 700 ТЫС.М ³ В ГОД		
Г.И.П.	Синюпальников	
Нач.отд.	Муратов	
Н.контр.	Муратова	
Гл.арх.	Прокоп	
Рук.гр.	Партавская	
Ст.арх.	Польникова	
Главный корпус с железобетонным каркасом		
Стадия	Лист	Листов
Р	20	
ФРАГМЕНТ ПЛАНА 3 НА ОТМ. -3,600 И 4,200		
ГОССТРОЙ СССР ЛЕНИНГРАДСКИЙ ПРОМСТРОЙПРОЕКТ		

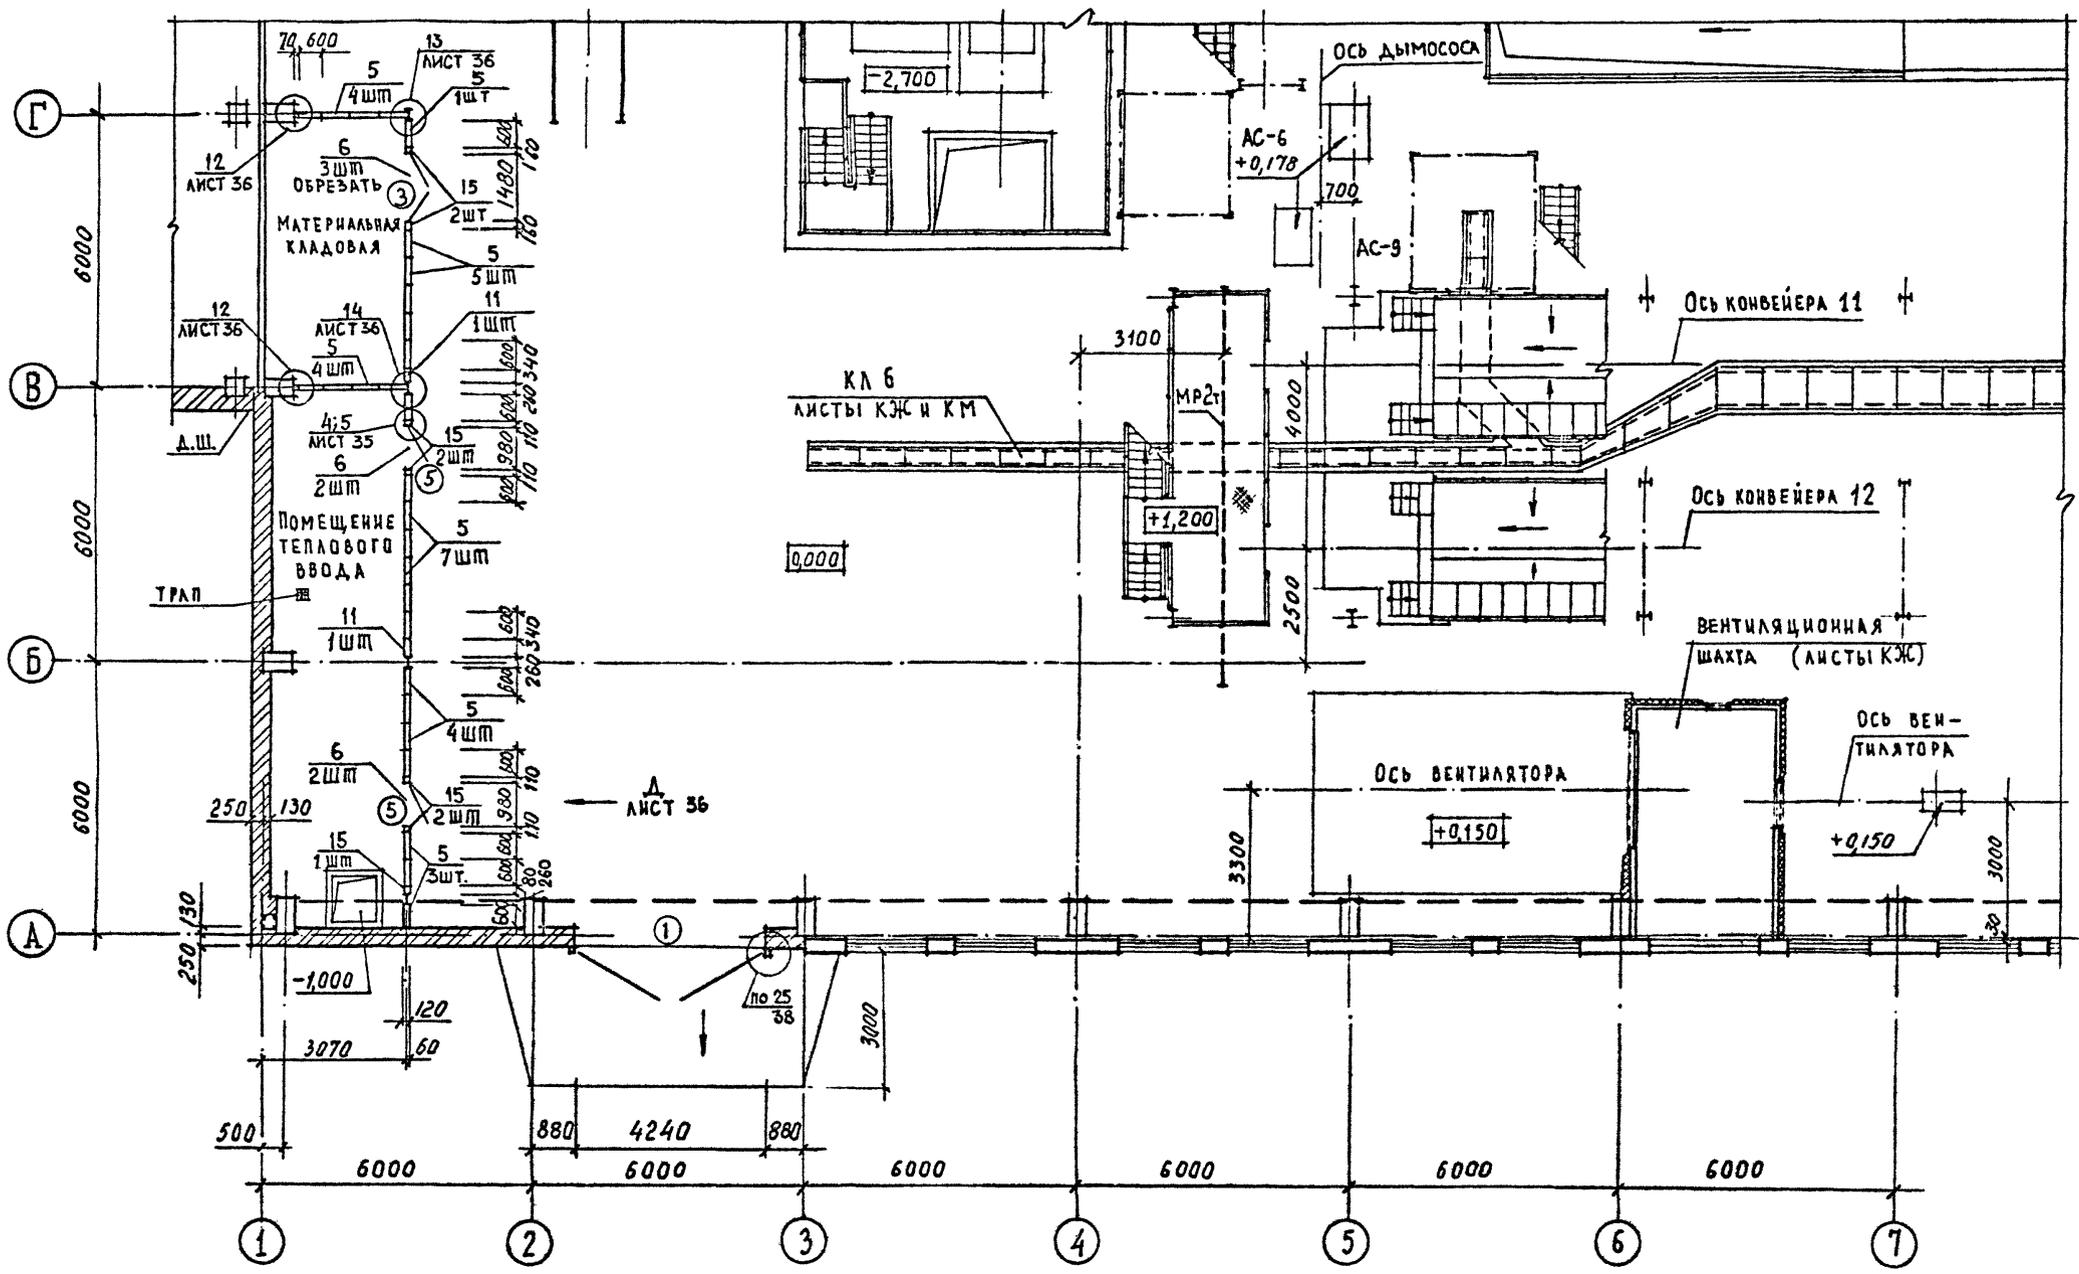

1. СПЕЦИФИКАЦИЯ ЭКСТРУЗИОННЫХ ПЕРЕГОРОДОК И КРЕПЕННЫХ ИЗДЕЛИЙ СМОТРИТЕ ЛИСТ 22
2. Уклоны полов на отм. 0,000 СМОТРИТЕ ЛИСТ 26


Привязан	
Инд. №	

ТП 409-23-56.87 АР 1		ЩЕБЕНОЧНЫЙ ЗАВОД ПО ПЕРЕРАБОТКЕ ОДНОРОДНЫХ ИЗБЕРЖЕННЫХ И МЕТАМОРФИЧЕСКИХ ПОРОД МОЩНОСТЬЮ 700 тыс.м ³ В ГОД		
Тип	Сигнальниково	Главный корпус с железобетонным каркасом	Стадия	Лист
Нач.отд.	Морозов		Р	21
Н.контр.	Муратова			
Г.арх.	Прокоп			
Рук.гр.	Парганская	ФРАГМЕНТ ПЛАНА 4 НА ОТМ. 0,000		
Ст.арх.	Польнякова			
			ГОССТРОЙ СССР ЛЕНИНГРАДСКИЙ ПРОМСТРОЙПРОЕКТ	


СОГЛАСОВАНО	ОБЪЕКТ	ИЗМ. №	ДАТА
	ЩЕБЕНОЧНЫЙ ЗАВОД	1	1987
ПО ОКЛАД	ИЗМ. №	ДАТА	
	1		
ИЗМ. №	ДАТА	ИЗМ. №	ДАТА
1		1	

ТП 409-23-56.87 Альбом 3


ФРАГМЕНТ ПЛАНА 2
ПЛАН НА ОТМ. +10,000

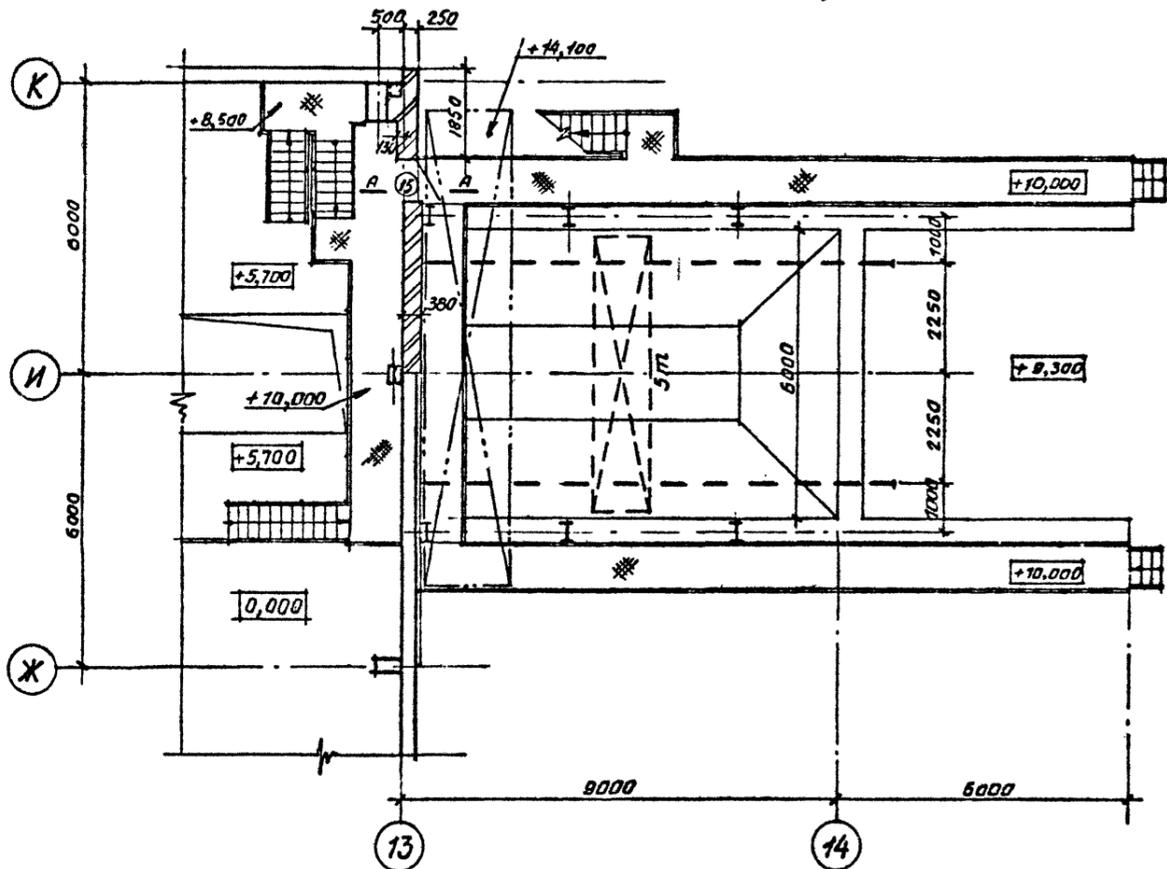


ФРАГМЕНТ ПЛАНА 1
ПЛАН НА ОТМ. 4,800 И 6,000

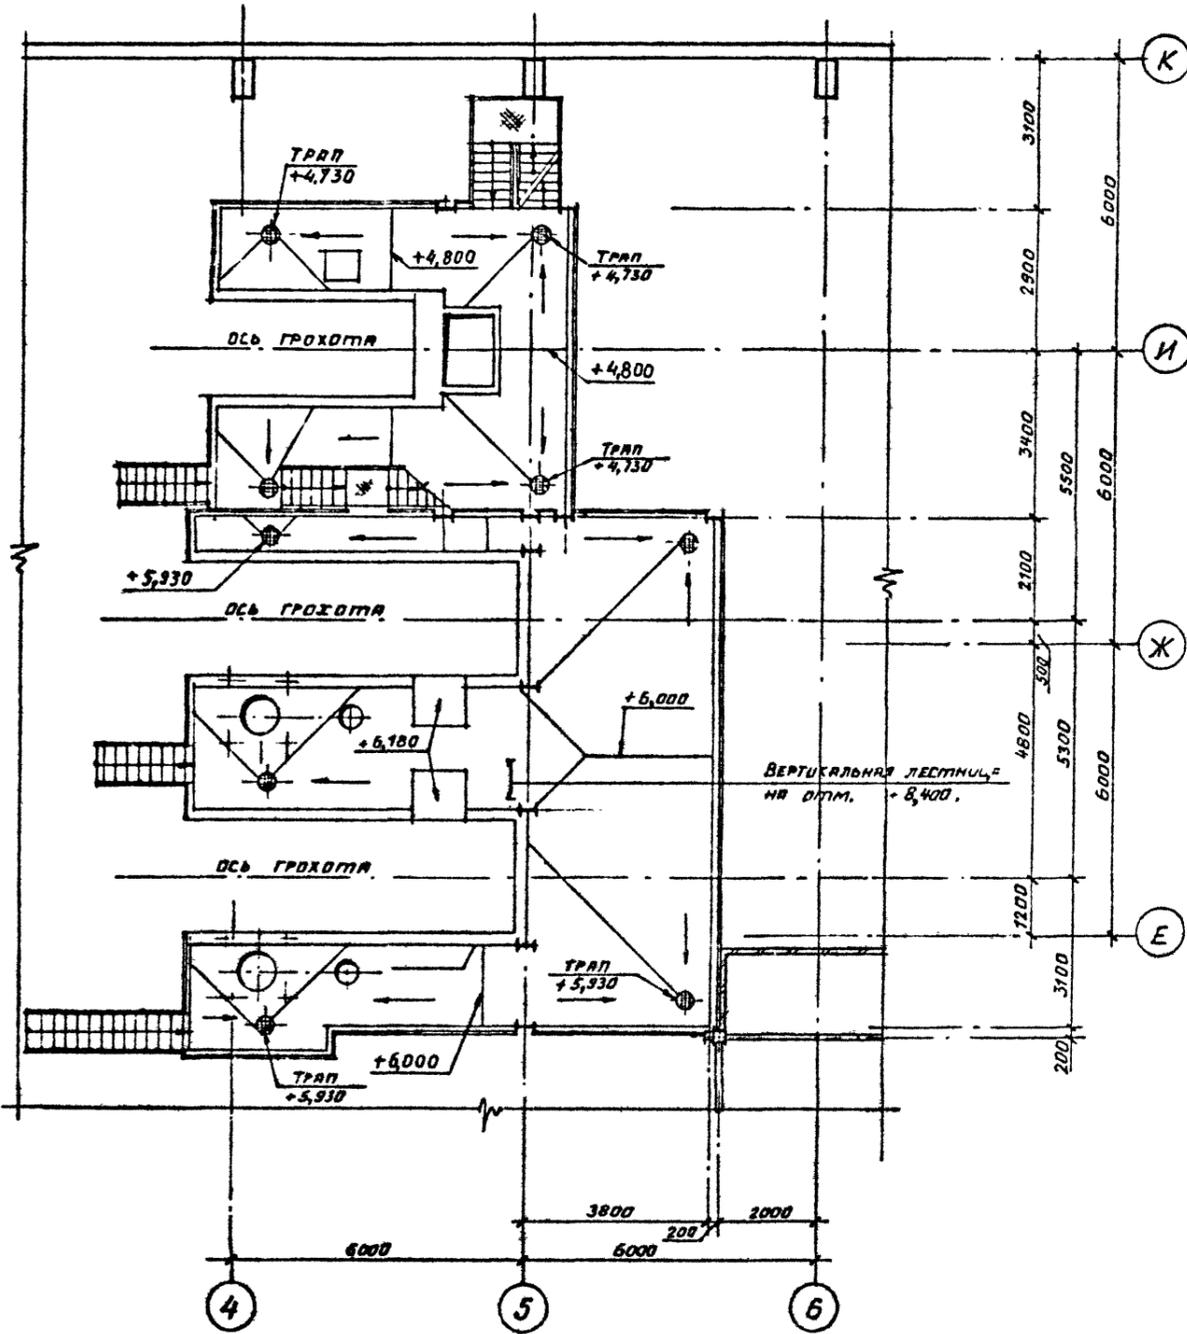

ФРАГМЕНТ ПЛАНА 3
ПЛАН НА ОТМ. +4,200

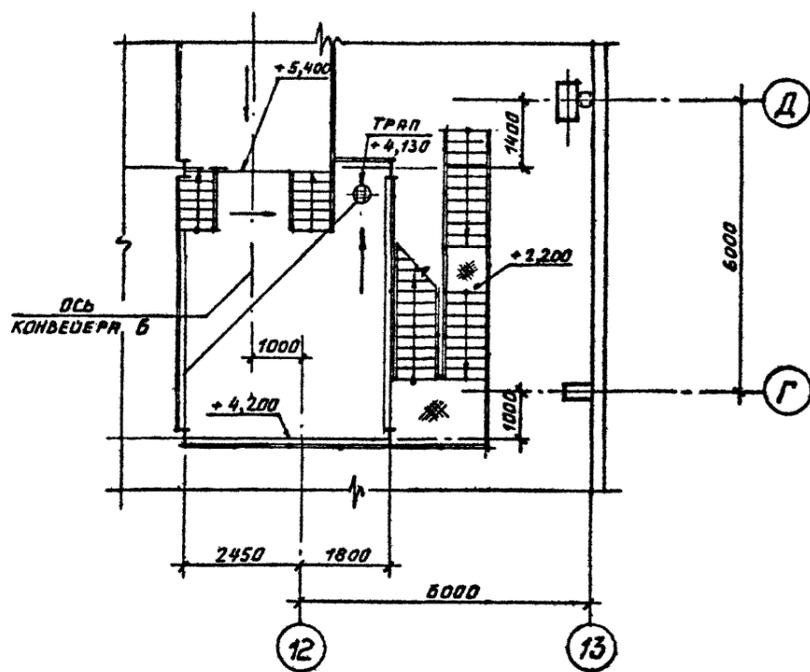

А-А

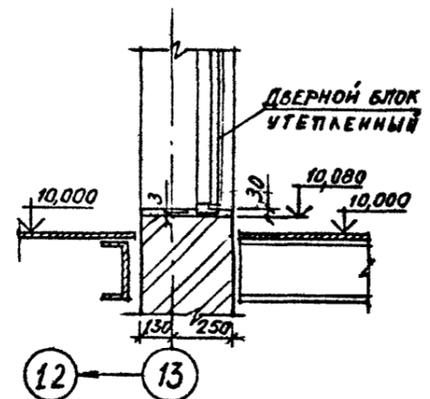


Привязан	
Иив. №	


ТП 409-23-56.87 АР 1		ЩЕБЕНОЧНЫЙ ЗАВОД ПО ПЕРЕРАБОТКЕ ОДНОРОДНЫХ ИЗВЕРЖЕННЫХ И МЕТАМОРФИЧЕСКИХ ПОРОД МОЩНОСТЬЮ 700 ТЫС.М ³ В ГОД		
Г.И.П.	Сниопальников	Щебеночный завод по переработке однородных изверженных и метаморфических пород мощностью 700 тыс.м ³ в год	Стадия	Лист
Нач.отд.	Морозов	главный корпус с железобетонным каркасом	Р	23
И.контр.	Муратова			
Гл.арх.	Прокоп			
Рук.гр.	Паранская			
Ст.арх.	Польякова			
Арх.	Ромянова			
ФРАГМЕНТЫ ПЛАНОВ 1,2,3. НА ОТМ. 4,800 И 6,000; 10,000; 4,200.			ГОССТРОЙ СССР ЛЕНИНГРАДСКИЙ ПРОМСТРОЙПРОЕКТ	

СОГЛАСОВАНО
Баскаков Шкредов
16 отдел 10 отдел
Зверев Боршевский
Вед. инж. ППМ Рук. гр. Ж.Б. 18 отдел
Подпись в АР 18
Иив. № подл.


РАЗРЕЗ 1-1

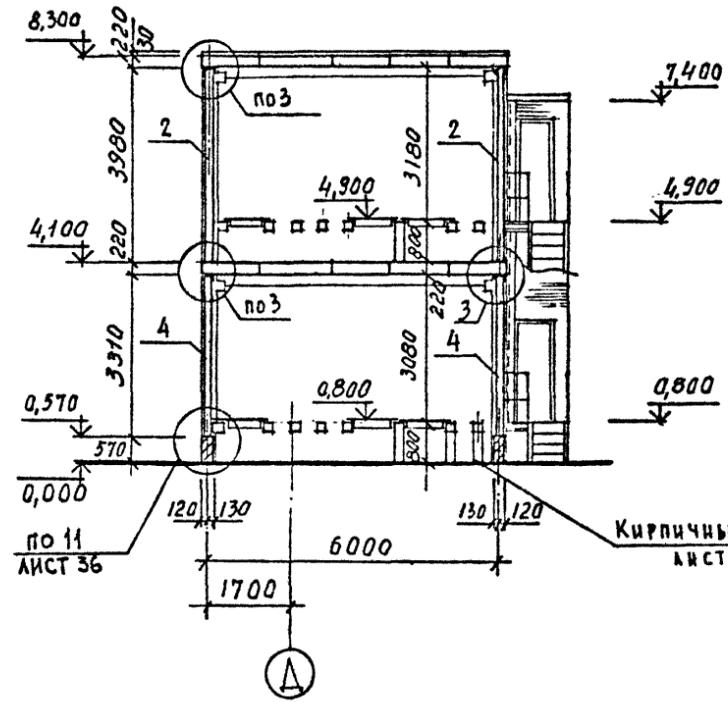


РАЗРЕЗ 2-2

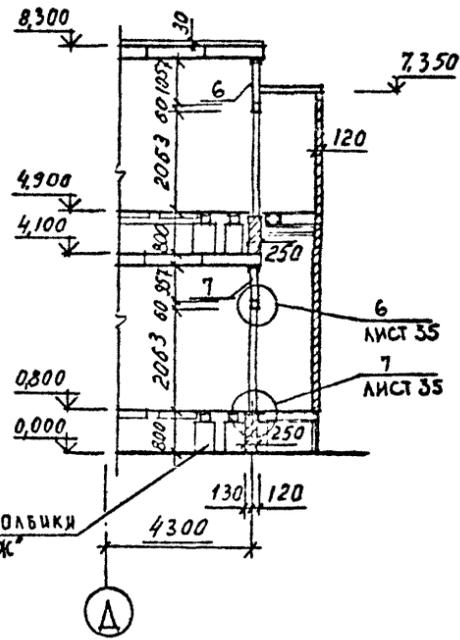


РАЗРЕЗ 3-3

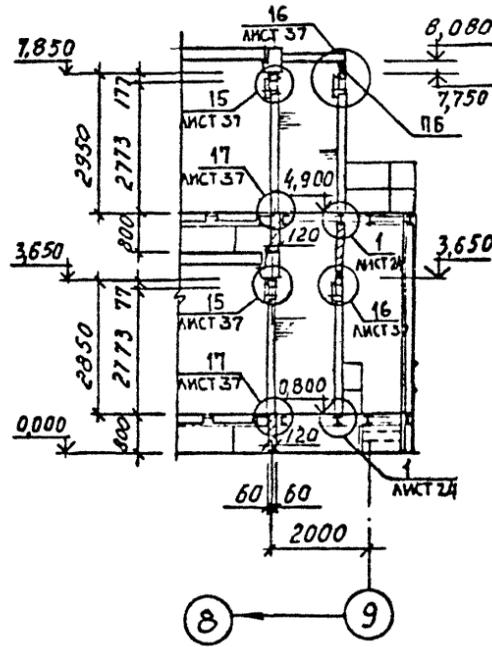


ПОСЛЕ МОНТАЖА ПЕРЕГОРОДКИ
ЗАДЕЛАТЬ ЦЕМЕНТНО-ПЕСЧАНЫМ
РАСТВОРОМ

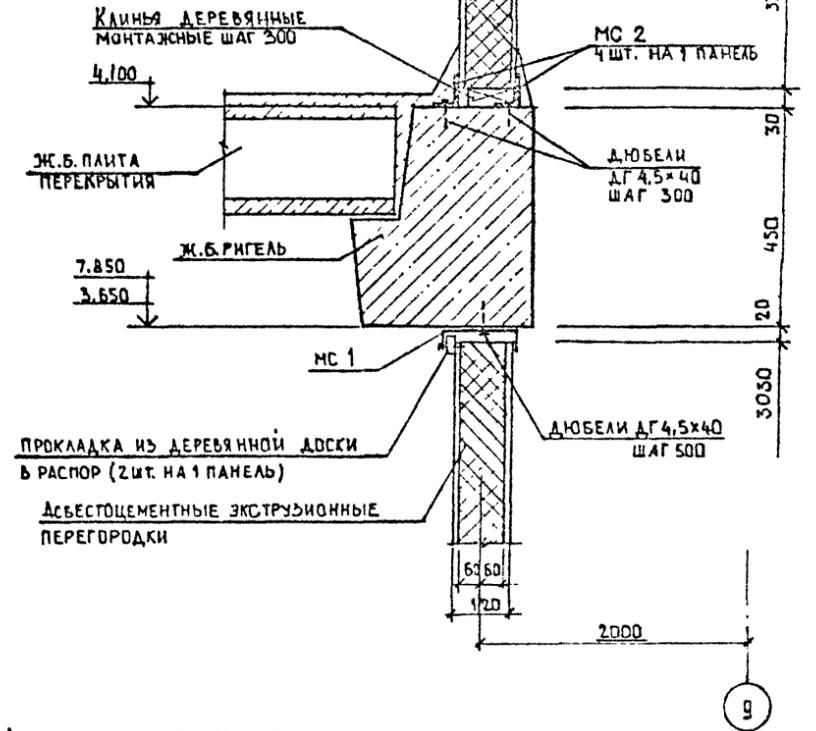


Вид А

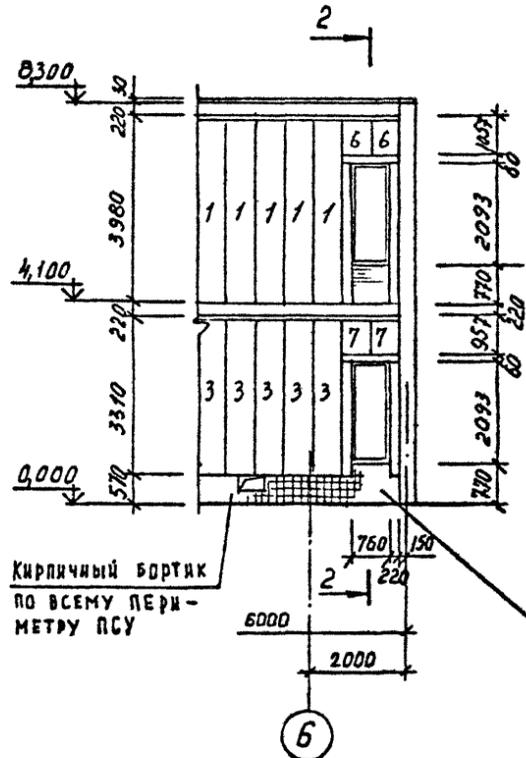

Вид Б

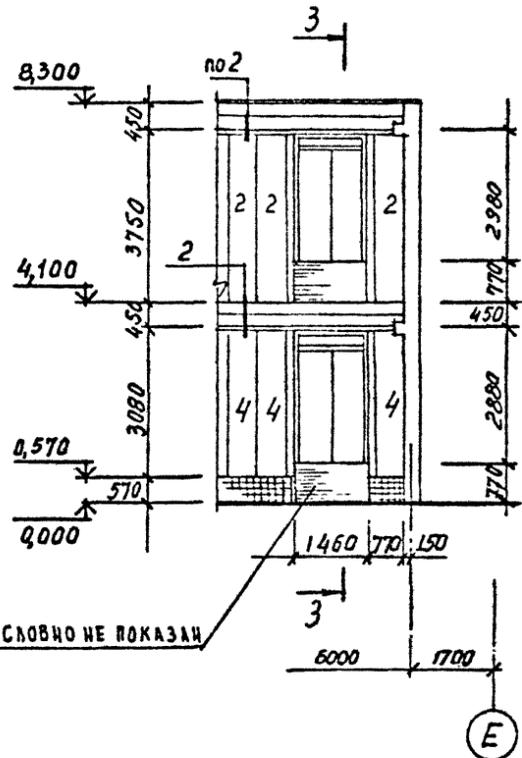


Асбестоцементные экструзионные
перегородки

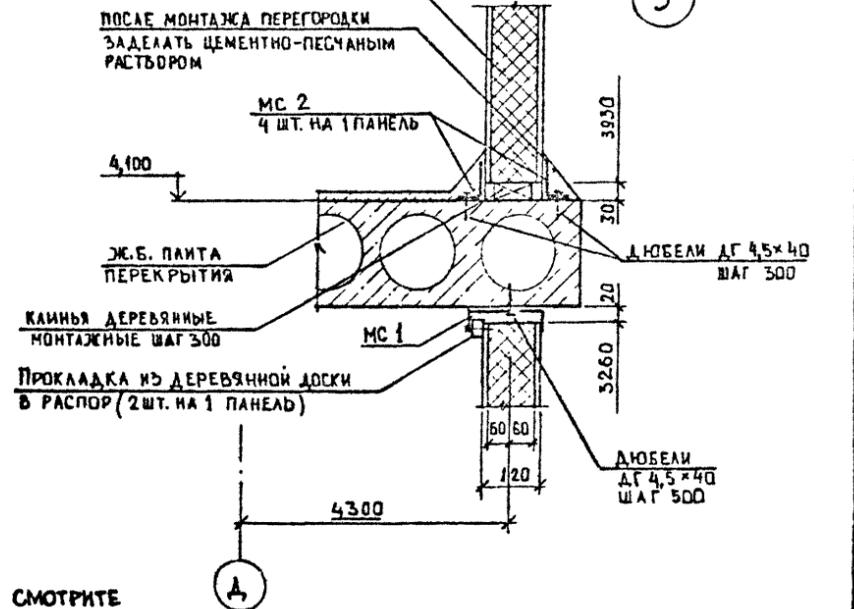


1. РАБОТАТЬ СОВМЕСТНО С ЛИСТОМ 24.
2. СПЕЦИФИКАЦИЮ ЗАМАРКИРОВАННЫХ ЭЛЕМЕНТОВ СМОТРИТЕ ЛИСТ 22

СОГЛАСОВАНО
ДЕМАКОВ
ТИМАЧЕНА
РУК. ГР. И. Б.
18 ОИЧДЕЛ
И. И. В. № 10
Подпись и дата

Привязан		ТП 409-23-56.87 АР	
Г. И. П.	Смопальников	ЩЕБЕНОЧНЫЙ ЗАВОД ПО ПЕРЕРАБОТКЕ ОДНОРОДНЫХ ИЗВЕРЖЕННЫХ И МЕТАМОРФИЧЕСКИХ ПОРОД МОЩНОСТЬЮ 700 ТЫС. М ³ В ГОД	
Нач. отд.	Морозов	Главный корпус с железобетонным каркасом	Стация Лист Листов
Н. контр.	Муратова		Р 25
Гл. арх.	Прокоп		
Рук. гр.	Парганская	ГОССТРОЙ СССР ЛЕНИНГРАДСКИЙ ПРОМСТРОЙПРОЕКТ	
Ст. арх.	Польнякова	ПСУ. РАЗРЕЗЫ. Узлы 2,3.	
И. И. В. №			

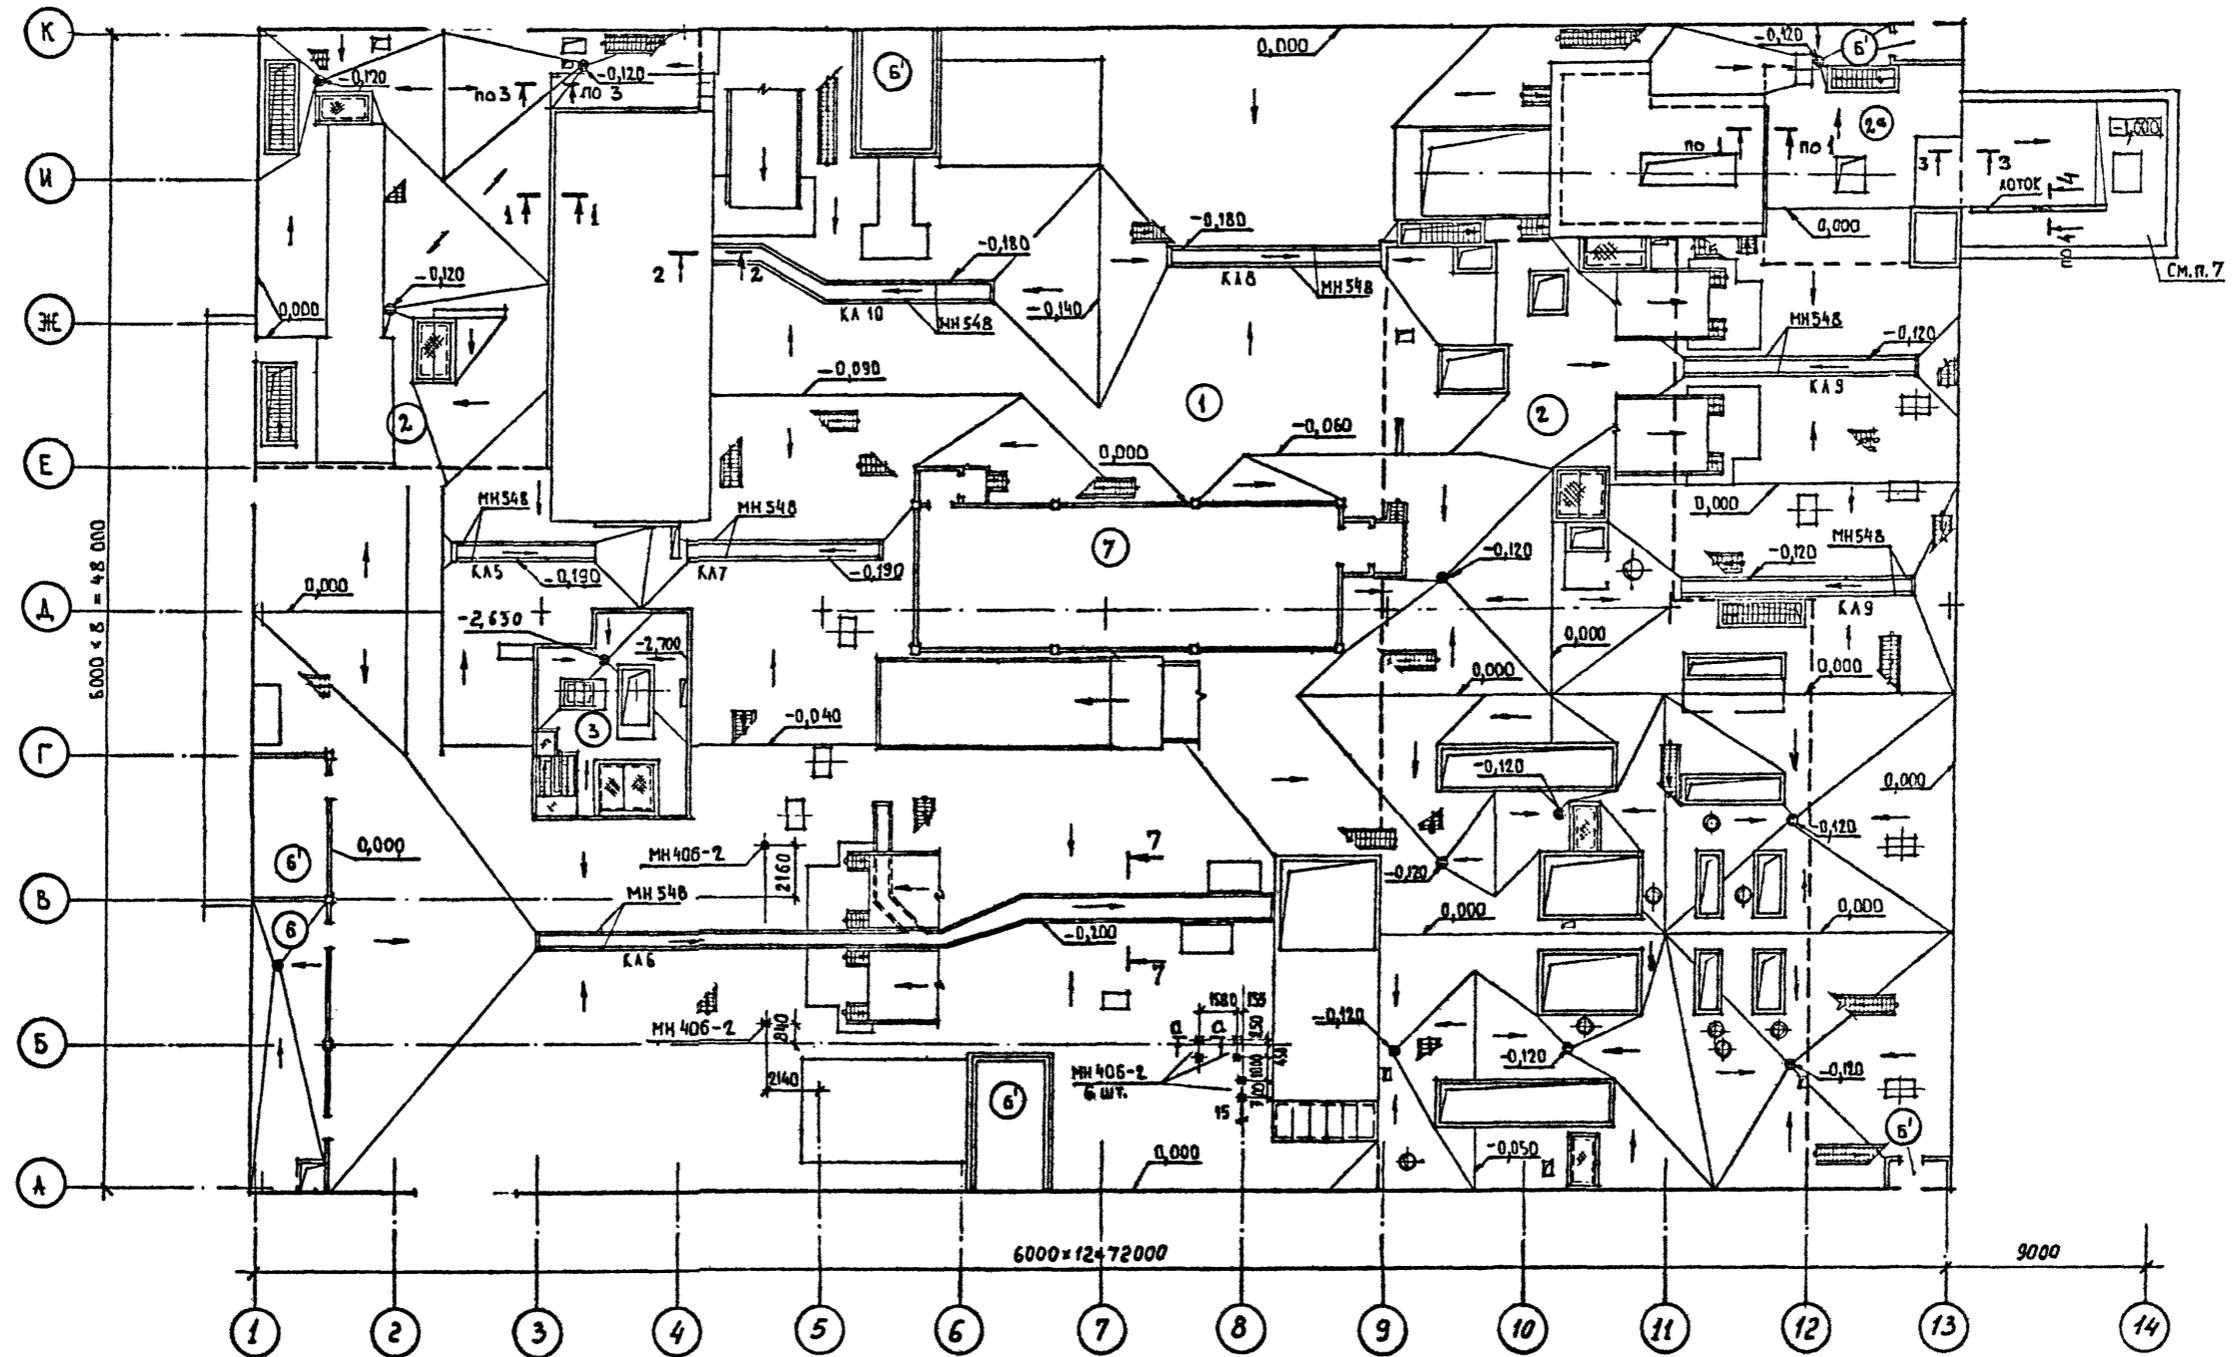




СОГЛАСОВАНО
С.И. ГР. И.Б. ЛЕМИАНКО
Ю.О. ДАДА
Ю.О. ДАДА
Подпись и дата
Взам. инв. №
3. № подл.

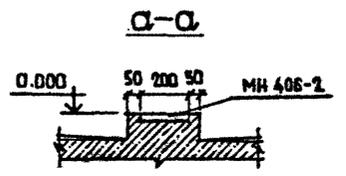

1. СПЕЦИФИКАЦИЮ ПОЛОВ СМОТРЕТЬ НА ЛИСТЕ 27
2. СЕЧЕНИЯ СМОТРЕТЬ НА ЛИСТЕ 28
3. ФУНДАМЕНТЫ ПОД МЕТ. ЛЕСТНИЦЫ И ПОД СТОЙКИ КОНВЕЙЕРОВ СМОТРЕТЬ НА ЛИСТАХ КЖ.
4. УКЛОНЫ ПОЛОВ 2%. УКЛОН ПОЛА В ОСЯХ 1-2/А-К 1%
5. СПЕЦИФИКАЦИЯ ЭЛЕМЕНТОВ, ЗАМАРКИРОВАННЫХ НА ДАННОМ ЛИСТЕ, ДАНА НА ЛИСТЕ 17.
6. УКЛОНЫ ПОЛА В КАНАЛАХ ДАНЫ НА ЛИСТАХ КЖ.
7. УКЛОНЫ ПОЛА НА ОТМ. -1,000 В ОСЯХ 13-14/И ДАНЫ НА ЛИСТЕ 15.

Привязан
Инв. №

ТП 409-23-56.87 АР 1					
Г.И.П.	Синодальников	ЩЕБЕНОЧНЫЙ ЗАВОД ПО ПЕРЕРАБОТКЕ ОДНОРОДНЫХ ИЗВЕРЖЕННЫХ И МЕТАМОРФИЧЕСКИХ ПОРОД МОЩНОСТЬЮ 700 тыс. м ³ В ГОД	Стадия	Лист	Листов
Нач.пр.	Морозов	Главный корпус с железобетонным каркасом	Р	26	Листов
И.контр.	Муратова				
Гл.арх.	Прокон				
Рук.гр.	Паранская				
Ст.арх.	Поляникова	ПЛАН ПОЛОВ НА ОТМ. 0,000	ГОССТРОЙ СССР ЛЕНИНГРАДСКИЙ ПРОМСТРОЙПРОЕКТ		

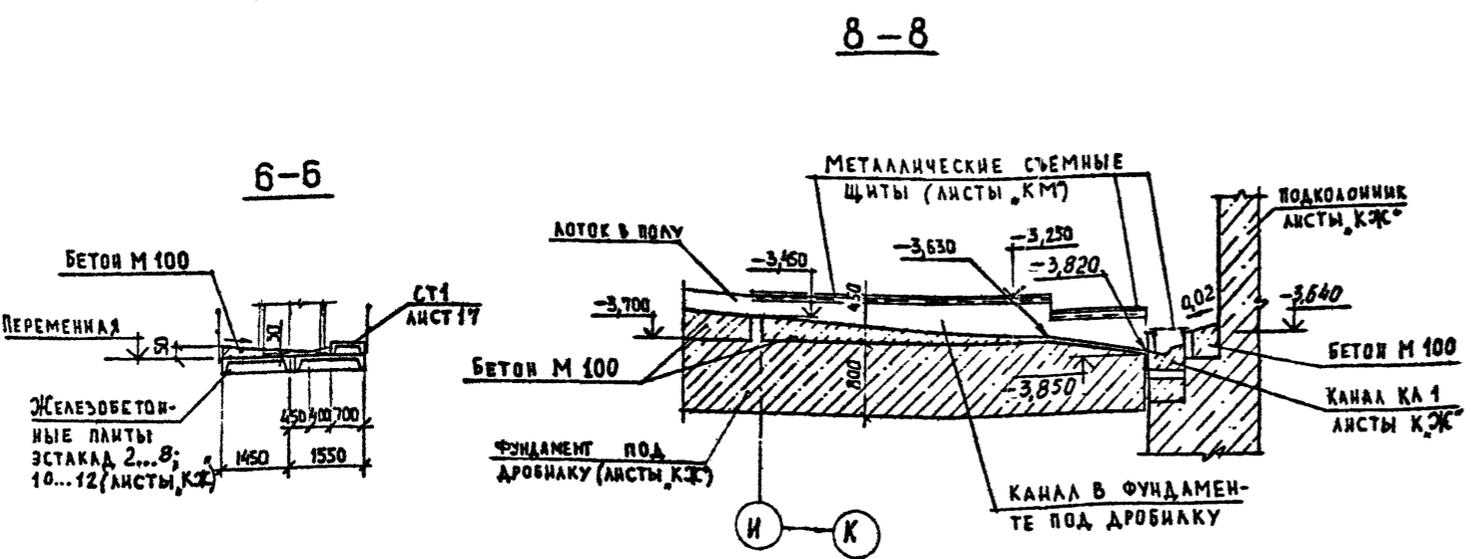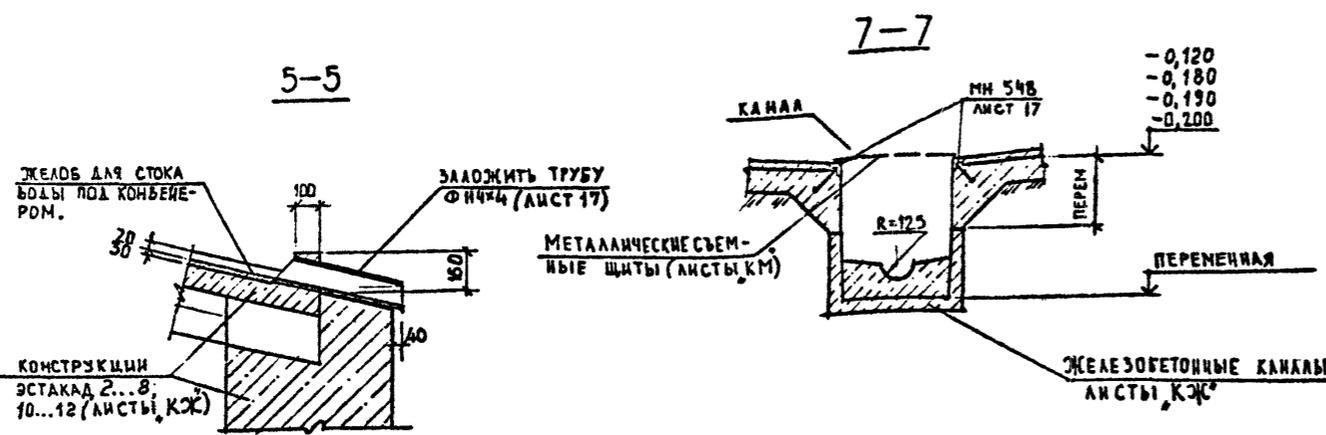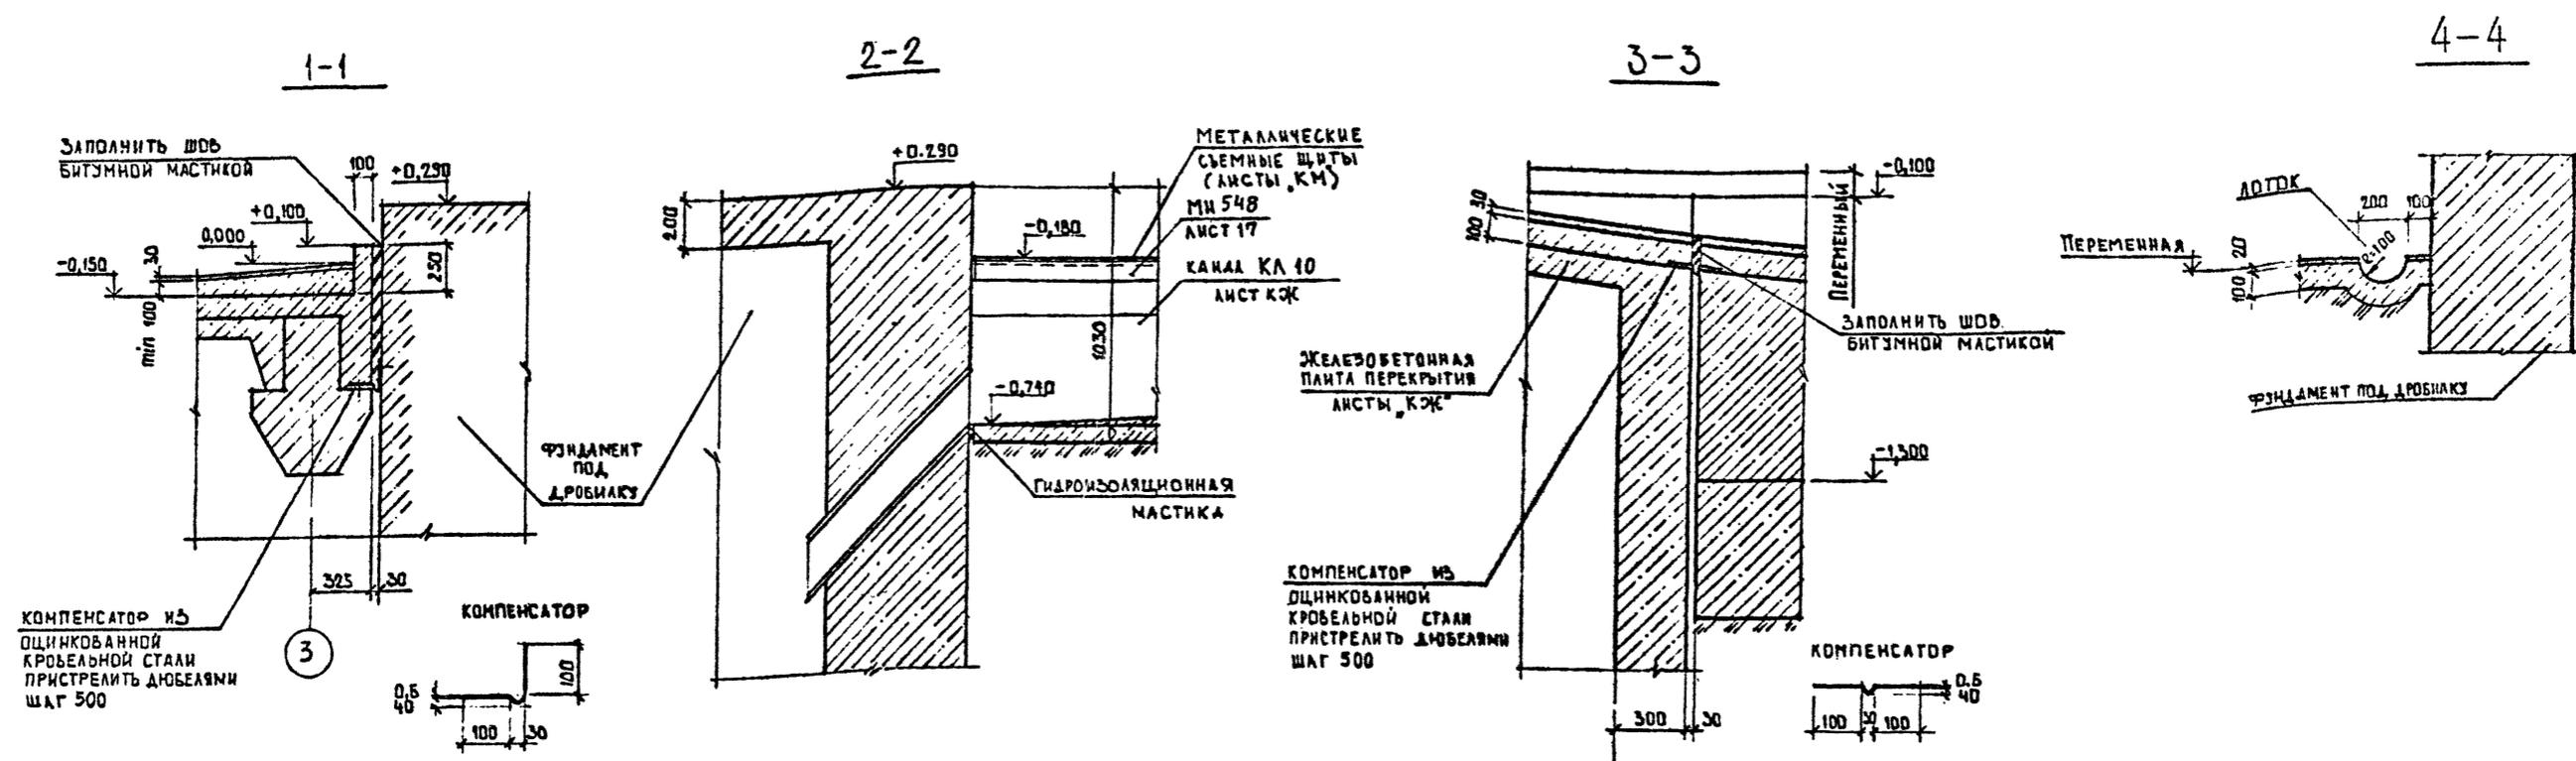


1. РАБОТАТЬ СОВМЕСТНО С ЛИСТАМИ 26 И 27

И.Э.И. ПОДА, Подпись и дата Взам. инв. №

Привязан			
Инд. №			

ТП 409-23-56.87 АР I			
И.П.	Санопальников	ЩЕБЕНОЧНЫЙ ЗАВОД ПО ПЕРЕРАБОТКЕ ОДНОРОДНЫХ ИЗВЕРЖЕННЫХ И МЕТАМОРФИЧЕСКИХ ПОРОД МОЩНОСТЬЮ 700 ТЫС.М ³ В ГОД	
Нач.отд.	Морозов	Главный корпус с железобетонным каркасом	Стация Лист Листов
Н.контр.	Муратова		Р 28
Гл.арх.	Прокоп		
Рук.гр.	Паранская		
Ст.арх.	Польякова		
Ст.арх.	Левинская	ПОЛЫ, СЕЧЕНИЯ	ГОССТРОЙ СССР ЛЕНИНГРАДСКИЙ ПРОМСТРОЙПРОЕКТ

ПЛАН КРОВЛИ

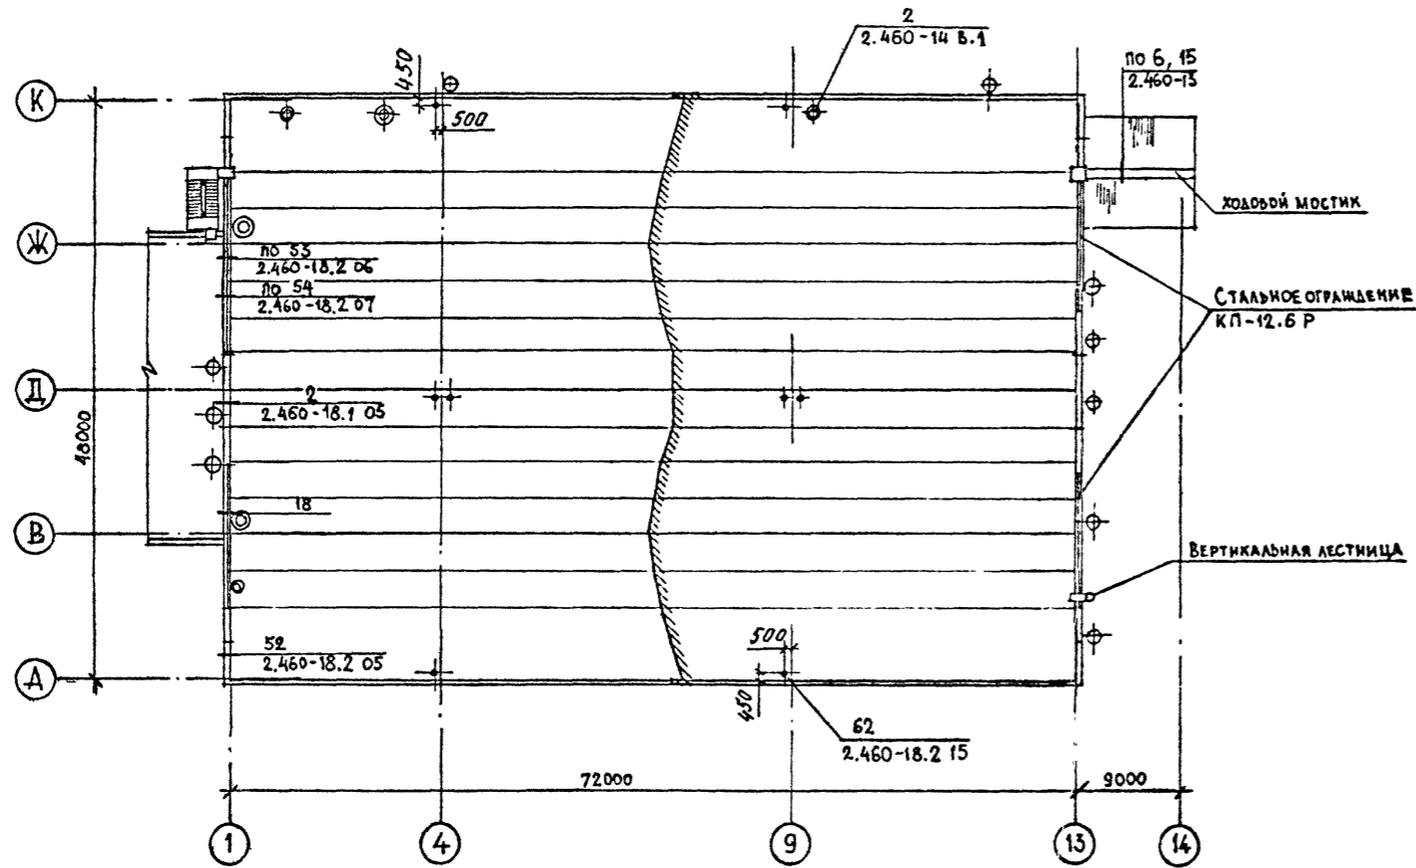


СПЕЦИФИКАЦИЯ АСБЕСТОЦЕМЕНТНЫХ ЛИСТОВ И ЭЛЕМЕНТОВ КРЕПЛЕНИЯ

Марка, поз	Обозначение	Наименование	Кол.	Масса ед., кг	Примечание
ВУ-К	ГОСТ 8423-75	КРОВЕЛЬНЫЙ ЛИСТ	60		
К	ГОСТ 8423-75	КОНЬКОВАЯ ДЕТАЛЬ	13		
П1	ГОСТ 8423-75	МАЛАЯ ПЕРЕХОДНАЯ ДЕТАЛЬ	25		
МС1	2.460-13 В.1	КРЕПЕЖНЫЙ ЭЛЕМЕНТ	110		
МС3	2.460-13 В.1	ТО ЖЕ	30		

СПЕЦИФИКАЦИЯ ЭЛЕМЕНТОВ ЗАМАРКИРОВАННЫХ НА ЛИСТЕ







Марка, поз	Обозначение	Наименование	Кол.	Масса ед., кг	Примечание
	2.460-13 В.1	РАБОЧИЙ ХОД ВДОЛЬ КОНЬКА	10		М
	ГОСТ 25772-83	КП-12.6 Р	4		

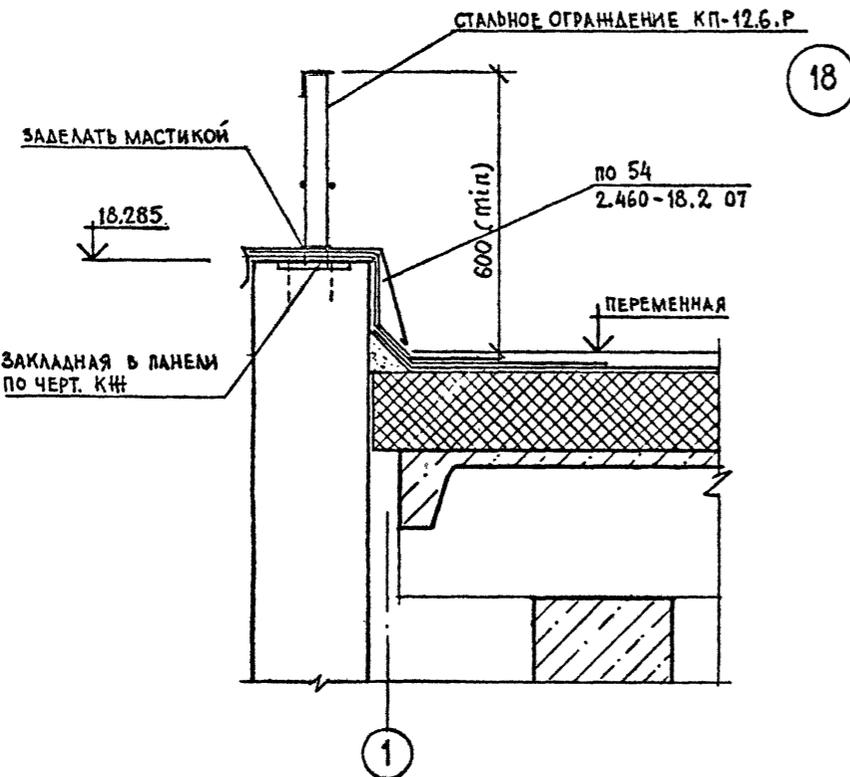

Привязан			
Ивл. №			

ТП 409-23-56.87 АР 1			
Г.И.П.	Синюпальников	ЩЕБЕНОЧНЫЙ ЗАВОД ПО ПЕРЕРАБОТКЕ ОДНОРОДНЫХ ИЗВЕРЖЕННЫХ И МЕТАМОРФИЧЕСКИХ ПОРОД МОЩНОСТЬЮ 700 тыс.м ³ В ГОД	
Нач.отд.	Морозов	Главный корпус с железобетонным каркасом	Стадия
Н.контр.	Муратова		Лист
Гл.арх.	Прокоп		Листов
Рук.гр.	Парганская		
Ст.арх.	Польникова		
ПЛАН КРОВЛИ Узел 18			Р 29
			ГОССТРОЙ СССР ЛЕНИНГРАДСКИЙ ПРОМСТРОЙПРОЕКТ

СОГЛАСОВАНО
 ШИРЕЛОВ
 БОРЩЕВСКИЙ
 АЛЕМИНОВ
 БАСКАКОВ
 БЕД.ИНИН. П.ПМ
 Р.К. ГР. Н.В
 16 ОТДЕЛ
 Ивл. №

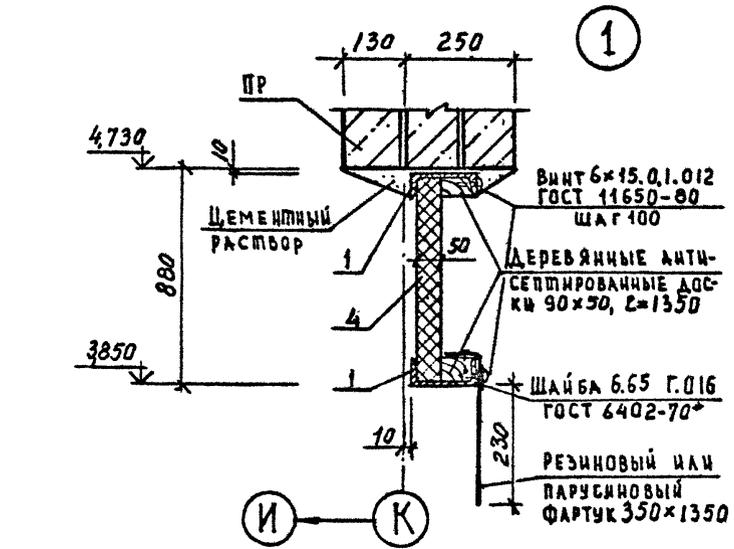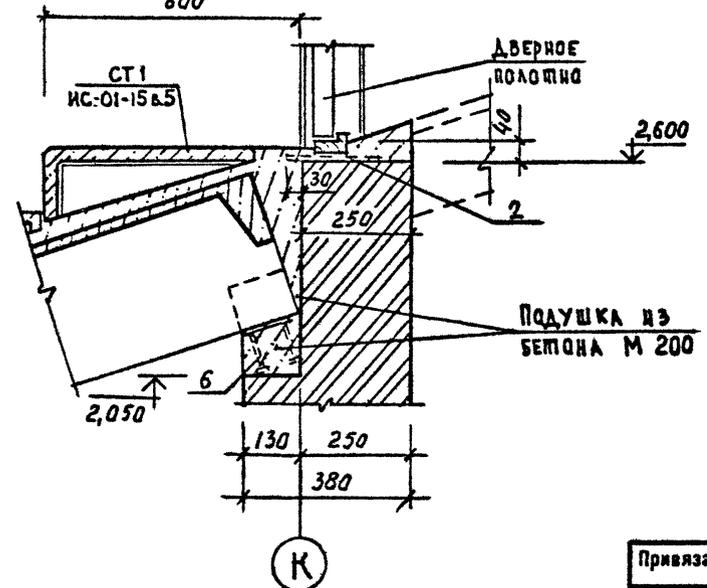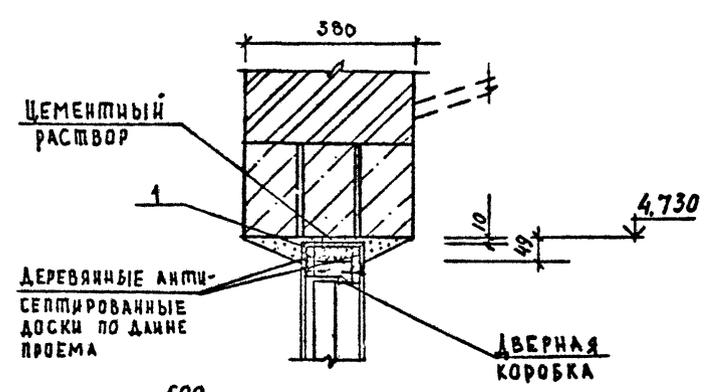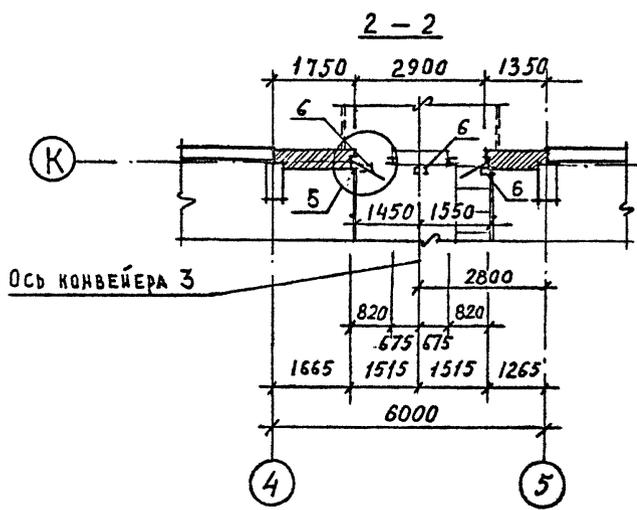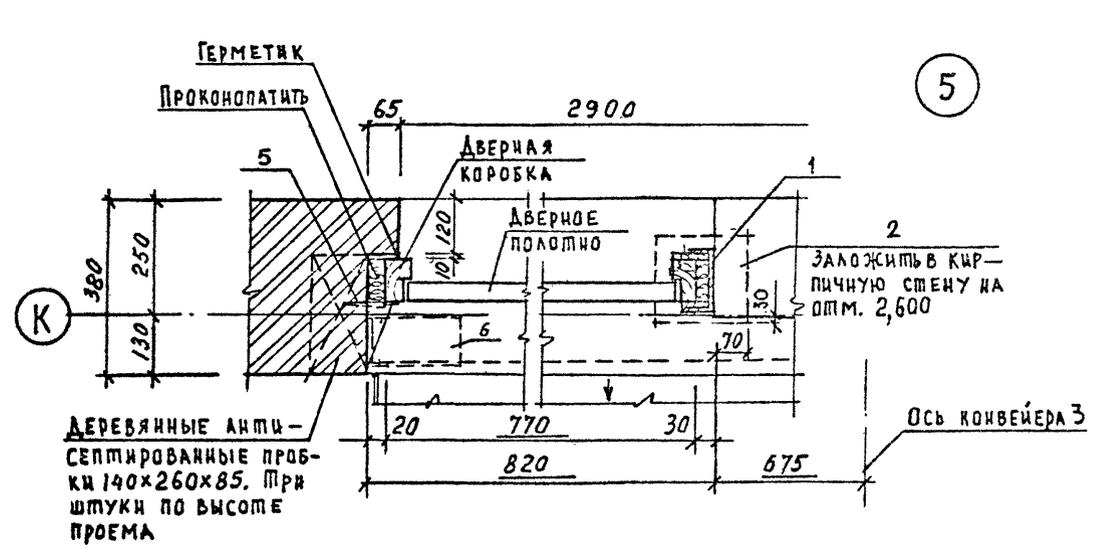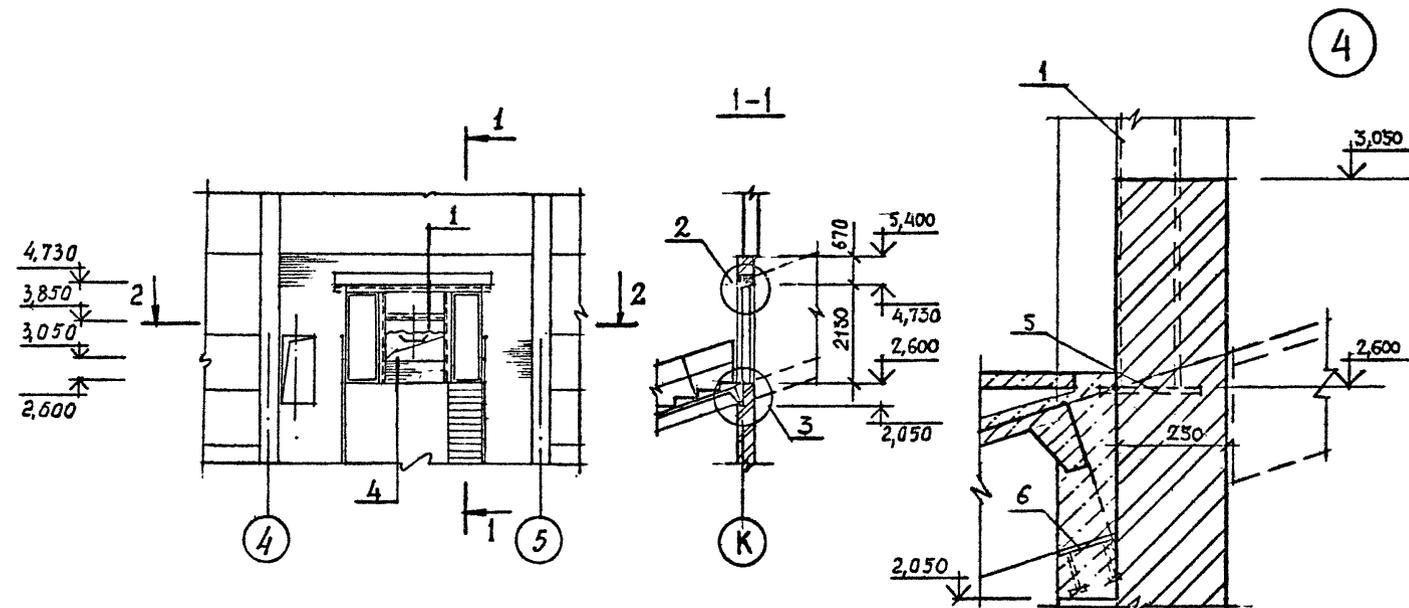

СПЕЦИФИКАЦИЯ ЭЛЕМЕНТОВ ЗАПОЛНЕНИЯ ПЕРЕГОРОДКИ 1

Марка, поз	Обозначение	Наименование	Кол.	Масса в д., кг	Примечание
1	ТП КМ	Стальной каркас из С14	1		
2	1.400-15 в 1.420-02	МН 406-2	2		
4	ГОСТ 22950-78	МИНЕРАЛОВАТНАЯ ПЛИТА ПОВЫШЕННОЙ ЖЕСТКОСТИ ТОЛЩ. 50 мм 830x1350	1		
5	2.236-2	ММ 3	6	91	
6	1.400-15 в 1.120-17	МЦ 107-6	3	1,4	

Привязан

Г.И.П.	Смопальникова		ТП 409-23-56.87 АР I
Нач. отд.	Морозов		ЩЕБЕНОЧНЫЙ ЗАВОД ПО ПЕРЕРАБОТКЕ ОДНОРОДНЫХ ИЗВЕРЖЕННЫХ И МЕТАМОРФИЧЕСКИХ ПОРОД МОЩНОСТЬЮ 700 тыс. м ³ в год
Н.контр.	Муратова		Главный корпус с железобетонным каркасом
Г.д.арх.	Прокоп		Сталь Лист Листов
Рук.гр.	Партанская		Р 30
Ст.арх.	Польникова		Перегородка 1

Инв. №

ГОССТРОЙ СССР
ЛЕНИНГРАДСКИЙ
ПРОМСТРОЙПРОЕКТ




Альбом 3

409-23-56.87

ТП



Согласовано

Деп.проект.инж. № 18 отдела
 Рук.пр. инж. Тимашков
 Инж. Подпись и дата
 Инж. № 18 отдела

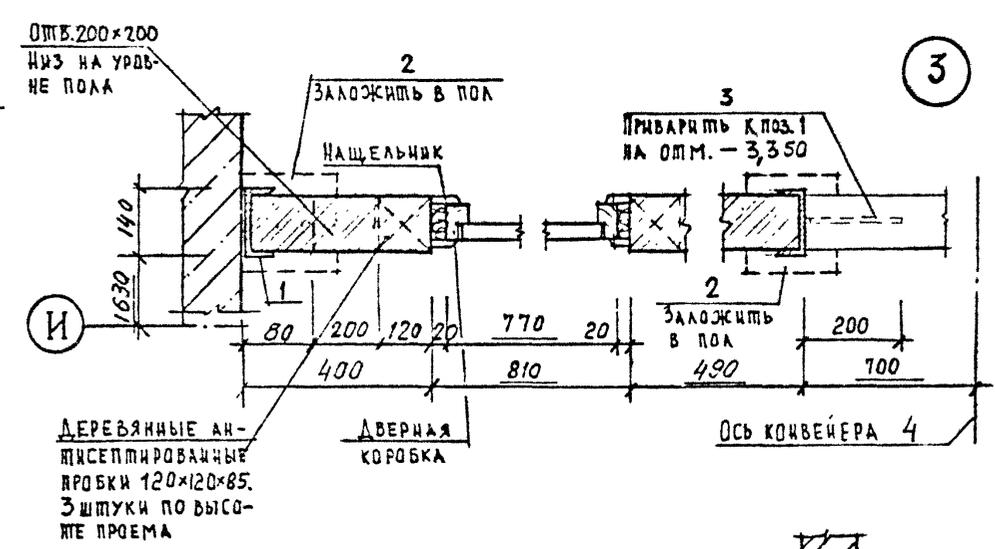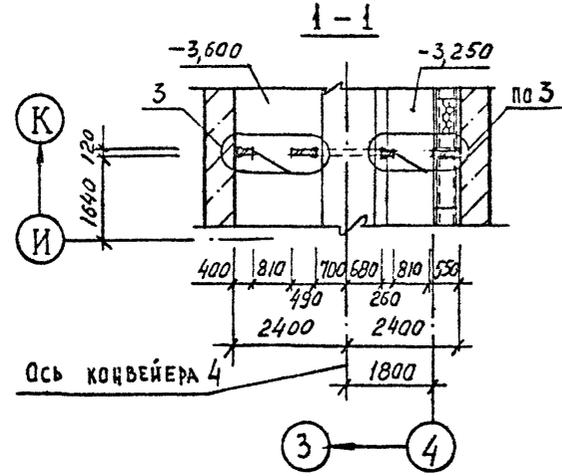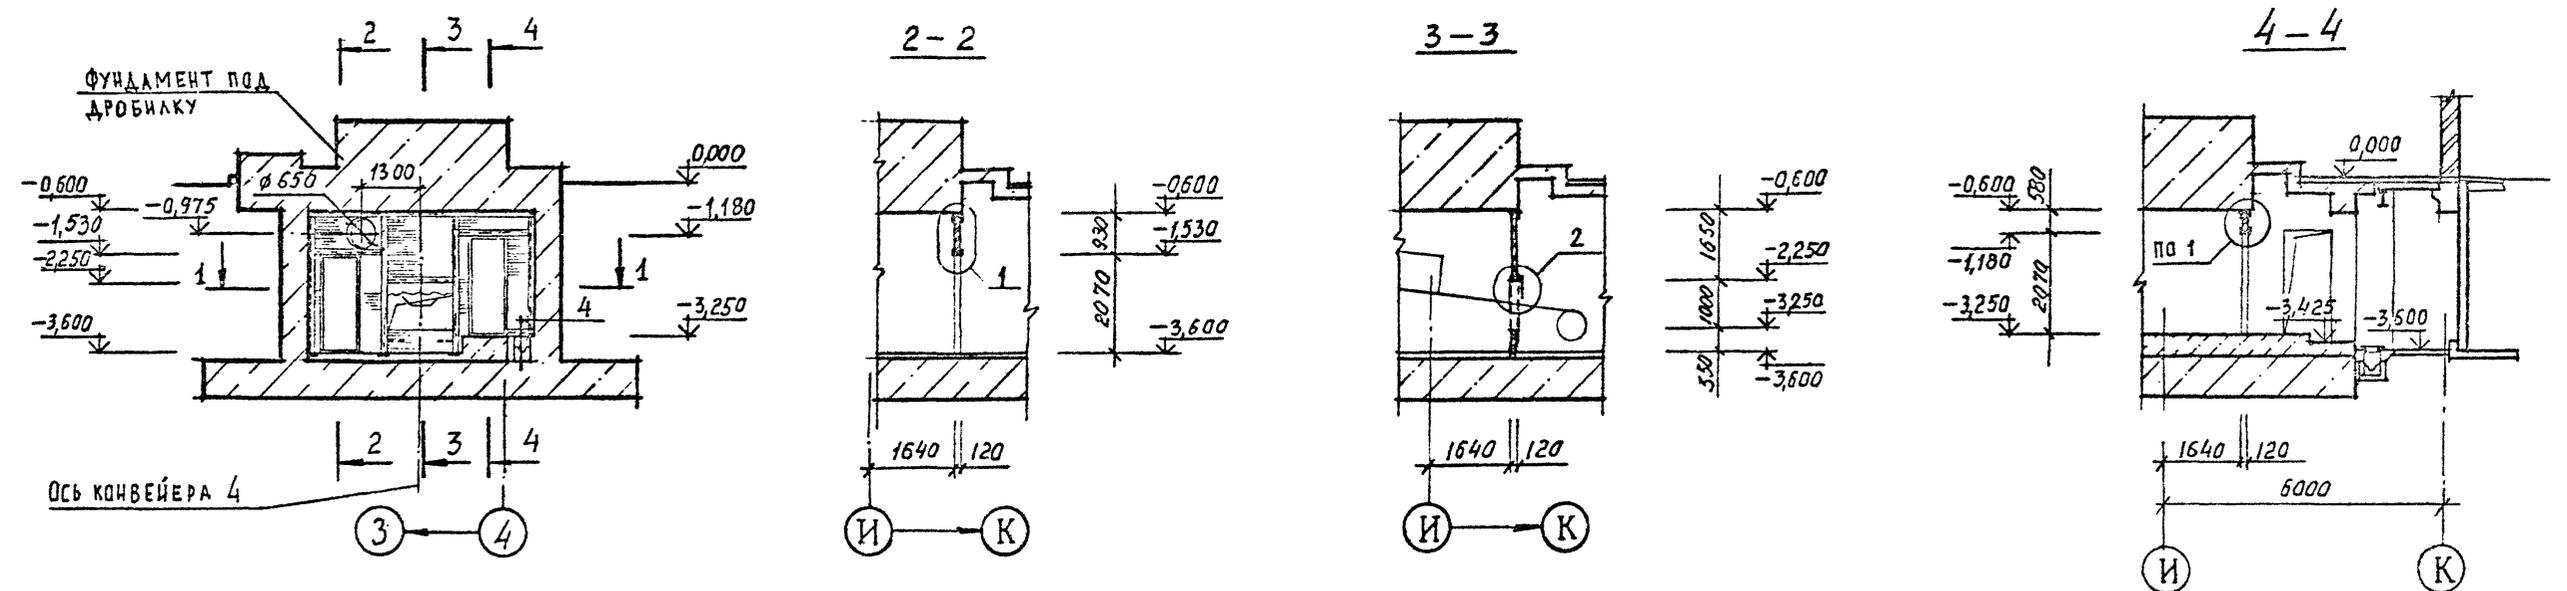


СПЕЦИФИКАЦИЯ ЭЛЕМЕНТОВ ЗАПОЛНЕНИЯ ПЕРЕГОРОДКИ 2

Марка, поз	Обозначение	Наименование	Кол.	Масса ед., кг	Примечание
1	ТП КМ	СТАЛЬНОЙ КАРКАС ИЗ С 14	1		
2	1.400-15 в 1.420-02	МН 406-2	4		
3	ГОСТ 5781-82	φ 8 А I l = 250	2	0,26	
7	ГОСТ 8509-72*	УГОЛОК Б-70x70x5 ГОСТ 8509-72* Ст-3сп ГОСТ 555-73 l = 800	2		

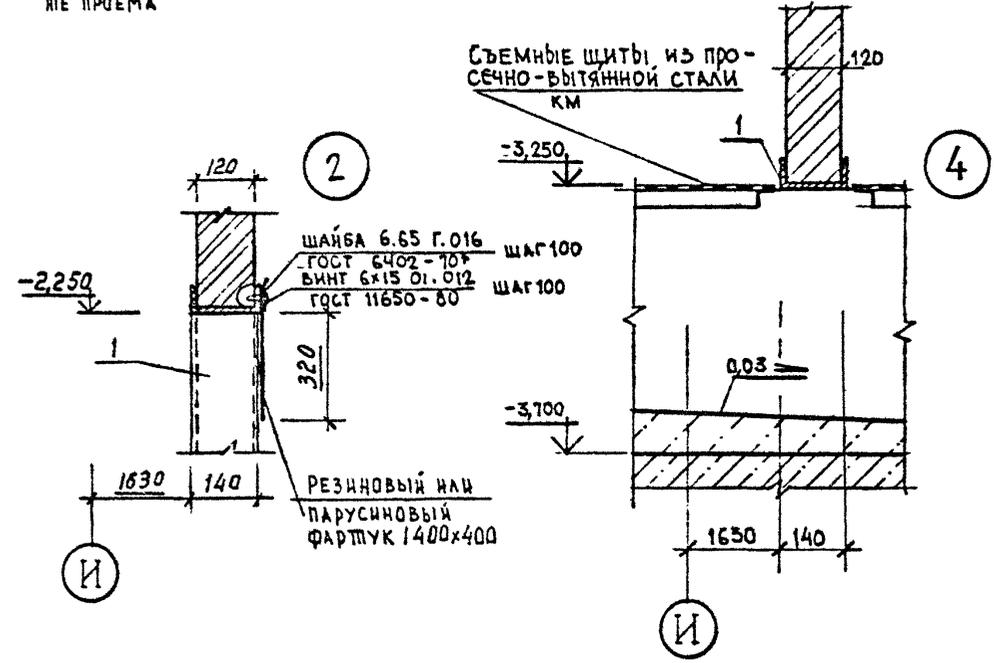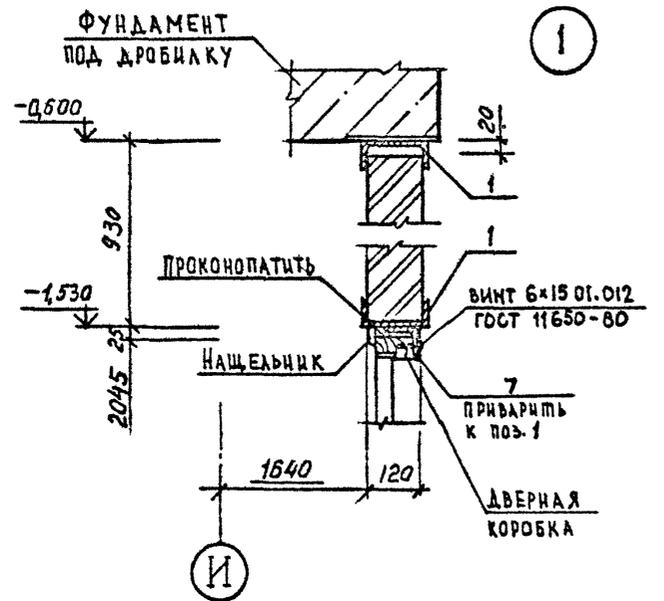

Привязан			
Инв. №:			

ТП 409-23-56.87 АР 1			
Инж.пр.	Синопальников	ЩЕБЕНОЧНЫЙ ЗАВОД ПО ПЕРЕРАБОТКЕ ОДНОРОДНЫХ ИЗВЕРЖЕННЫХ И МЕТАМОРФИЧЕСКИХ ПОРОД МОЩНОСТЬЮ 700 ТЫС.М ³ В ГОД	Стadia Лист Листов
Н.контр.	Мурзотова	Главный корпус с железобетонным каркасом	Р 31
Г.а.арх.	Пронин		
Рук.пр.	Партагская	Перегородка 2	ГОССТРОЙ СССР ЛЕНИНГРАДСКИЙ ПРОМСТРОЙПРОЕКТ
Ст.арх.	Польнякова		

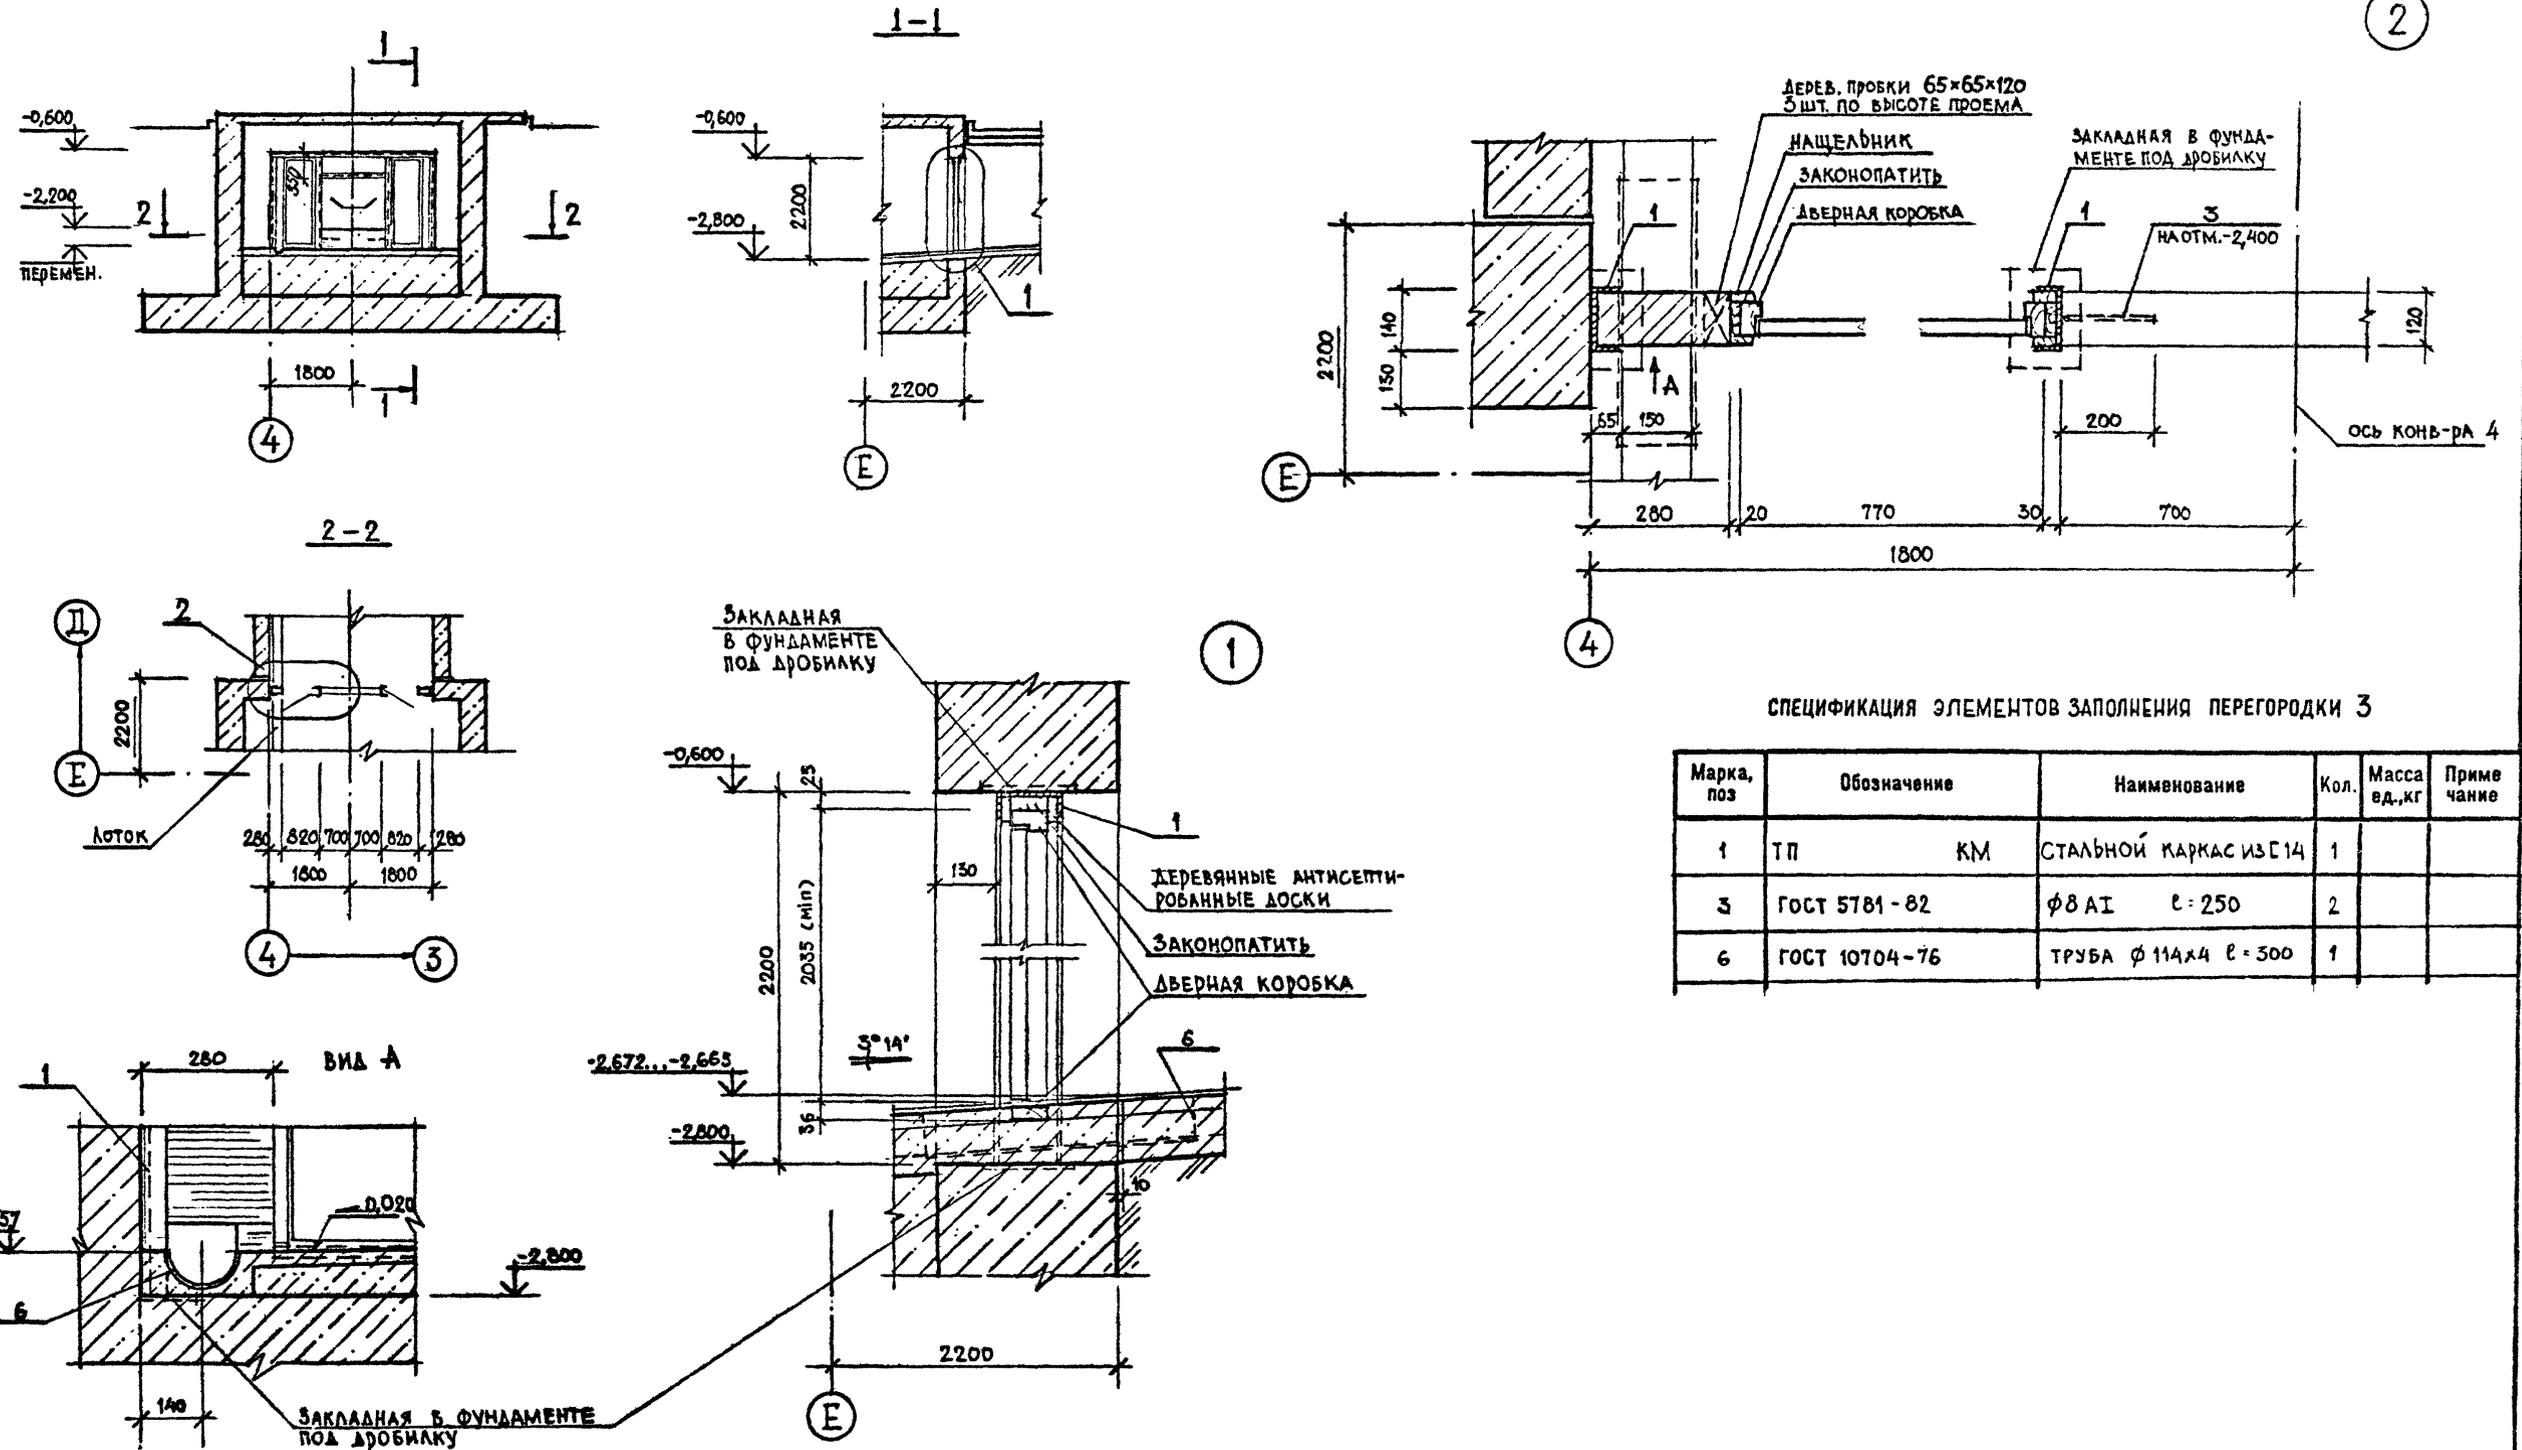

СПЕЦИФИКАЦИЯ ЭЛЕМЕНТОВ ЗАПОЛНЕНИЯ ПЕРЕГОРОДКИ 3

Марка, поз	Обозначение	Наименование	Кол.	Масса ед., кг	Примечание
1	ТП КМ	СТАЛЬНОЙ КАРКАС ИЗ С 14	1		
3	ГОСТ 5781-82	Ф 8 А I L=250	2		
6	ГОСТ 10704-76	ТРУБА Ф 114x4 L=300	1		

Привязан		ТП 409-23-56.87 АР I	
Г.И.П.	Синюпальников	ЩЕБЕНОЧНЫЙ ЗАВОД ПО ПЕРЕРАБОТКЕ ОДНОРОДНЫХ ИЗВЕРЖЕННЫХ И МЕТАМОРФИЧЕСКИХ ПОРОД МОЩНОСТЬЮ 700 тыс.м³ В ГОД	
Нач.отд.	Морозов	Главный корпус с железобетонным каркасом	
И.контр.	Муратова	Стадия	Лист
Гл.арх.	Прокоп	Р	32
Рук.гр.	Парганская	Перегородка 3	
Ст.арх.	Польякова	ГОССТРОЙ СССР ЛЕНИНГРАДСКИЙ ПРОМСТРОЙПРОЕКТ	
Инд. №			







ТП 409-23-56.87 Альбом 3

ПЕРЕГОРОДКА 4

ПЕРЕГОРОДКА 5



3-3

1

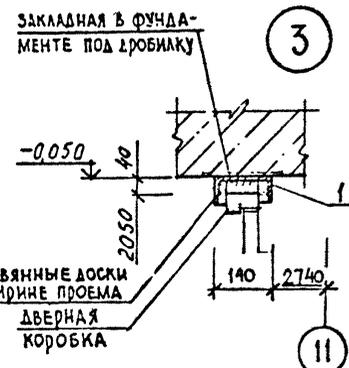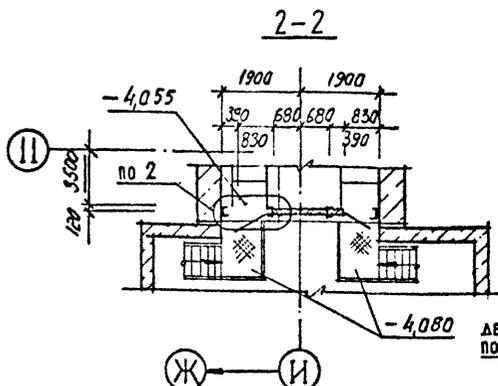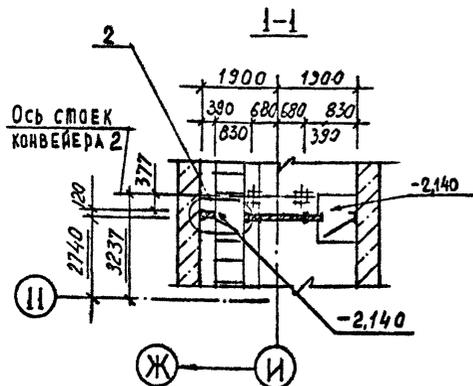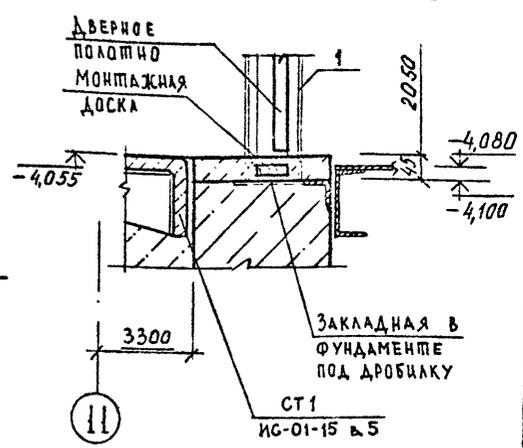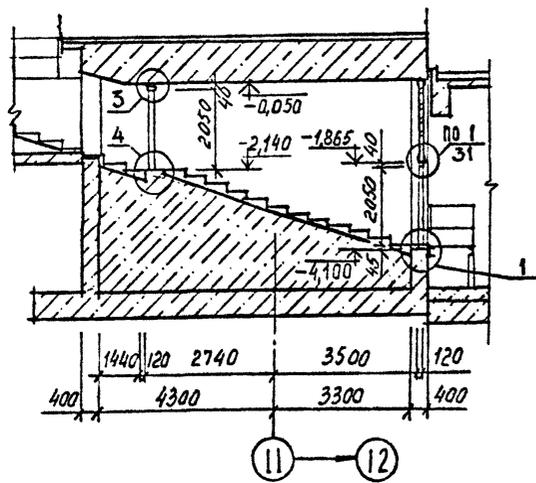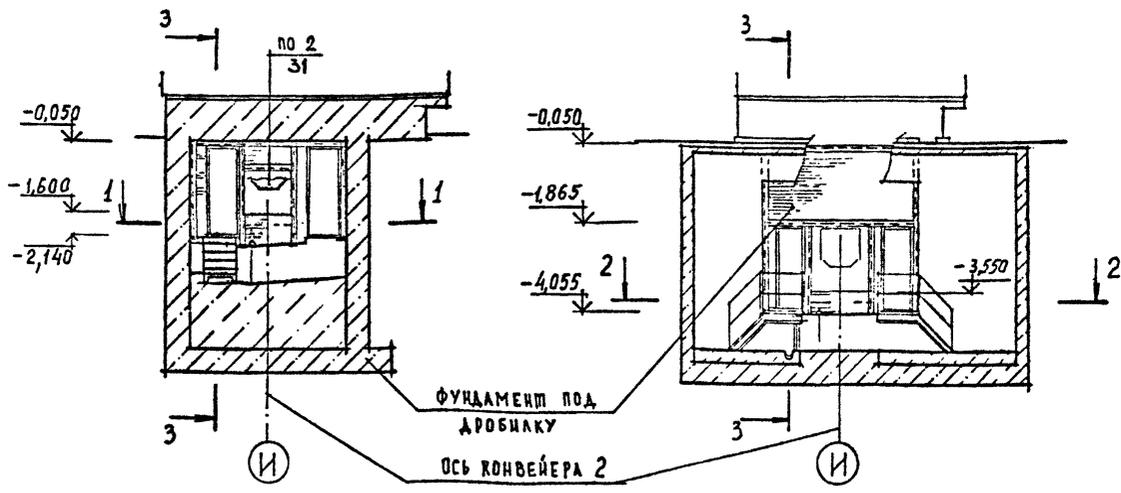

СПЕЦИФИКАЦИЯ ЭЛЕМЕНТОВ ЗАПОЛНЕНИЯ ПЕРЕГОРОДОК 4 И 5



Марка, поз	Обозначение	Наименование	Кол.		Все го	Масса ед., кг	Примечание
			п. 4	п. 5			
1	ТМ КМ	Стальной каркас из $\ell 14$	1	1	2		
2	1.400-15 в.1.420-02	МН 406-2	4	-	4		
3	ГОСТ 5781-82	$\phi 8$ АІ $\ell=250$	2	2	4		

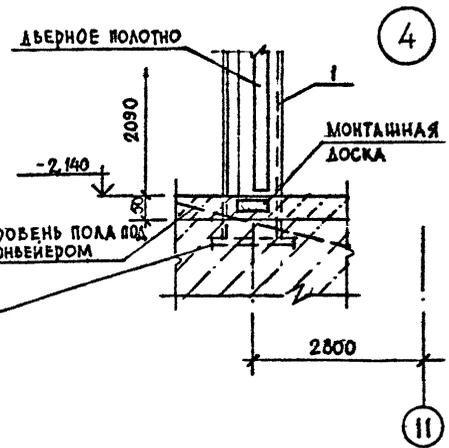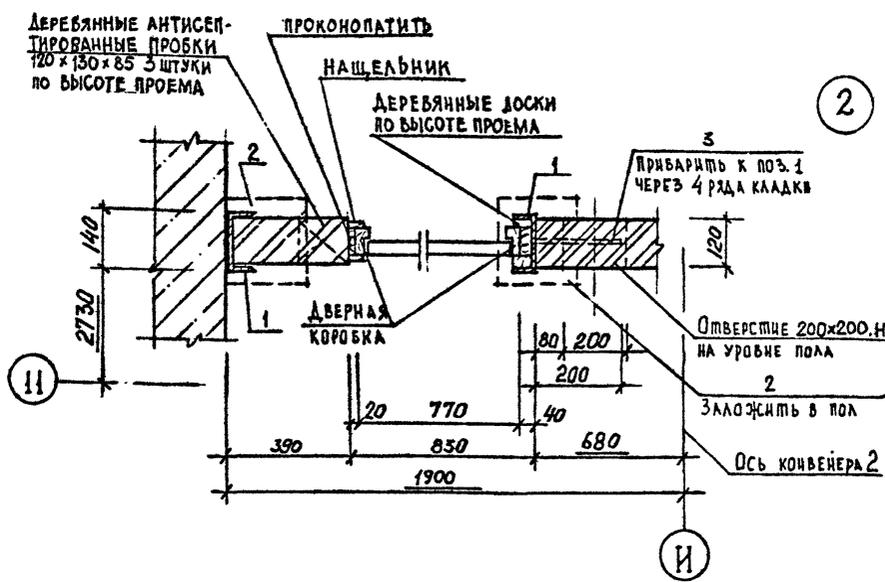

Привязан	
Инв. №	

ТП 409-23-56.87 АР 1	
Г И П	Синопальников
Нач. отд.	Морозов
Н. контр.	Муратова
Гл. арх.	Прокел
Рук. гр.	Паргаская
Ст. арх.	Польнякова
ЩЕБЕНОЧНЫЙ ЗАВОД ПО ПЕРЕРАБОТКЕ ОДНОРОДНЫХ ИЗВЕРЖЕННЫХ И МЕТАМОРФИЧЕСКИХ ПОРОД МОЩНОСТЬЮ 700 ТЫС. м ³ В ГОД	
Главный корпус с железобетонным каркасом	
Стадия	Лист
Р	33
Перегородки 4 и 5	
ГОССТРОЙ СССР ЛЕНИНГРАДСКИЙ ПРОМСТРОЙПРОЕКТ	

СОГЛАСОВАНО
 ДИРЕКТОР ИБ
 МА.Ц.
 ТИНАКОВА
 18.07.84
 РАСЧЕТ ИБ
 И.ОТЦЕЛ
 18.07.84
 Подпись и дата. Взам. инв. №

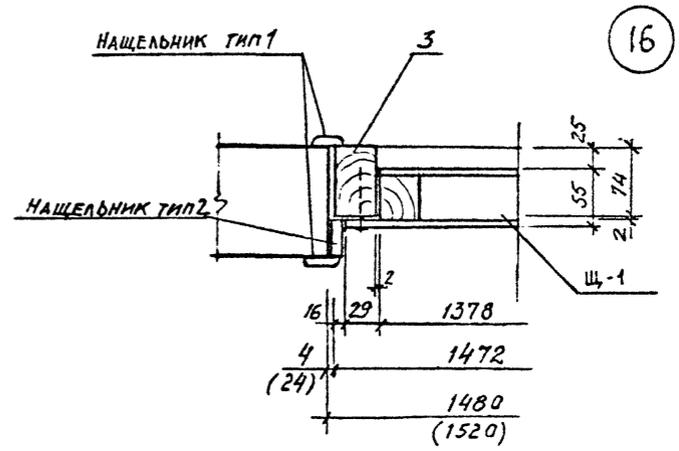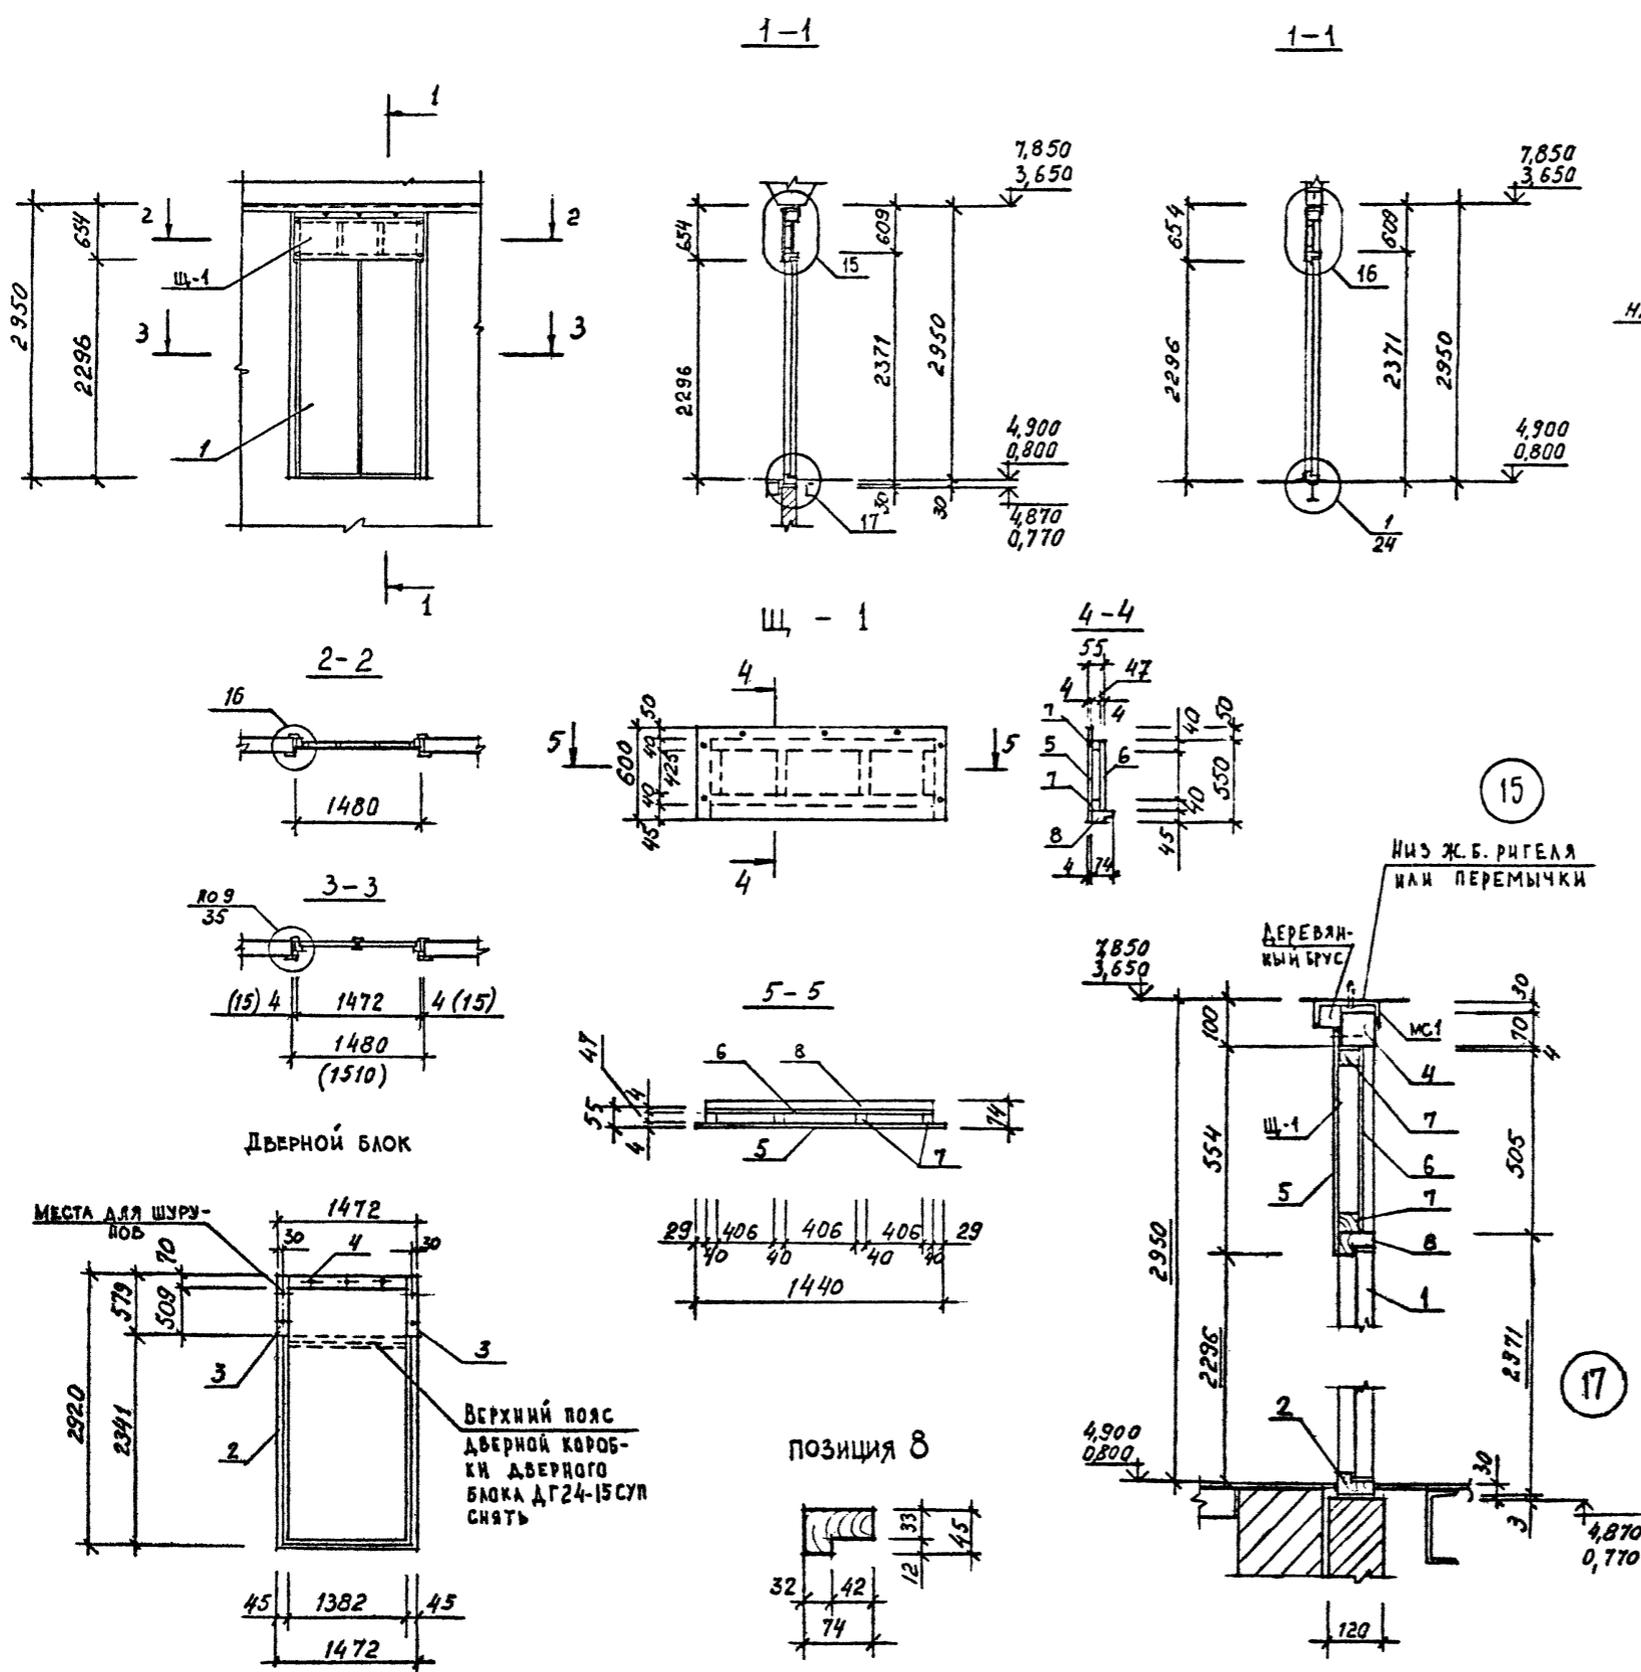

СПЕЦИФИКАЦИЯ ЭЛЕМЕНТОВ ЗАПОЛНЕНИЯ ДГ 28-15










Марка, поз	Обозначение	Наименование	Кол.	Масса, ед., кг	Примечание
ДВЕРНОЙ БЛОК 2 шт					
1	ГОСТ 6629-74	ДВЕРНОЕ ПОЛОТНО ДГ 24-15 СУП	1		
2	ПО ГОСТУ 6629-74	КОРОБКА ДГ 24-15 СУП	1		
3	ГОСТ 24454; ГОСТ 8486-66	ДОСКА 45x74 l=579	2		
4	ГОСТ 24454; ГОСТ 8486-66	БРУС 70x74 l=1470	1		
ЩИТ Щ-1 2 шт					
5	ГОСТ 4598-74	ДВП 600x1440x4	1		
6	ГОСТ 4598-74	ДВП 505x1382x4	1		
7	ГОСТ 24454; ГОСТ 8486-66*	БРУС 40x47	4,46		М
8	ПО ГОСТУ 6629-74	ВЕРХНЯЯ ОБЪЯЗКА ДВЕРНОЙ КОРОБКИ ДГ 24-15	1,38		М

* Размеры в скобках даны для проемов в кирпичных перегородках

Привязан	
Инв. №:	

ТП 409-23-56.87 АР 1		ЩЕБЕНОЧНЫЙ ЗАВОД ПО ПЕРЕРАБОТКЕ ОДНОРОДНЫХ ИЗВЕРЖЕННЫХ И МЕТАМОРФИЧЕСКИХ ПОРОД МОЩНОСТЬЮ 700 тыс. м ³ в год	
Г.И.П.	Синопальников	Ст.арх.	Польнякова
Нач. отд.	Морозов	Лист	37
И.контр.	Муратова	Лист	37
Гл. арх.	Прокоп	Лист	37
Рук. гр.	Партанская	Лист	37
Ст. арх.	Польнякова	Лист	37
ДВЕРНОЙ БЛОК ДГ 28-15		ГОССТРОЙ СССР	
Узлы 15...17		ЛЕНИНГРАДСКИЙ	
		ПРОМСТРОЙПРОЕКТ	

№ 16. Не подписывать и дати. Взам. инв. №

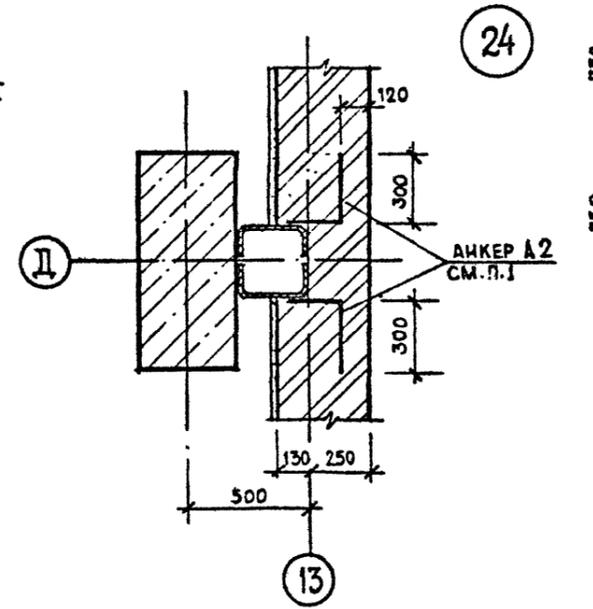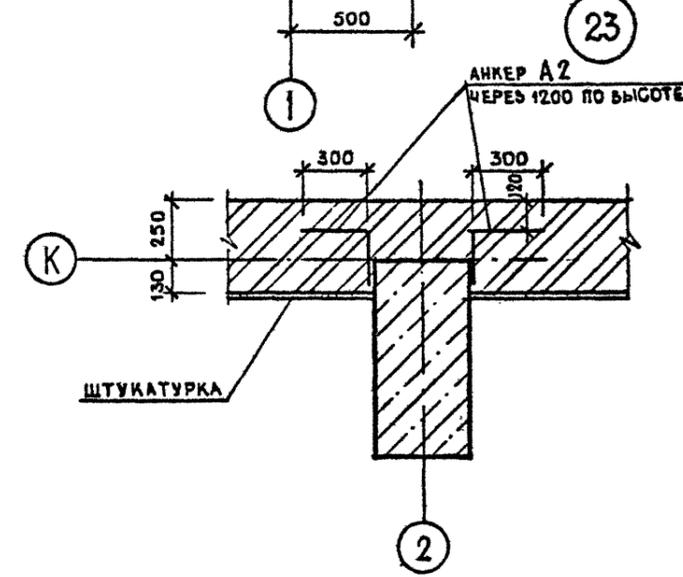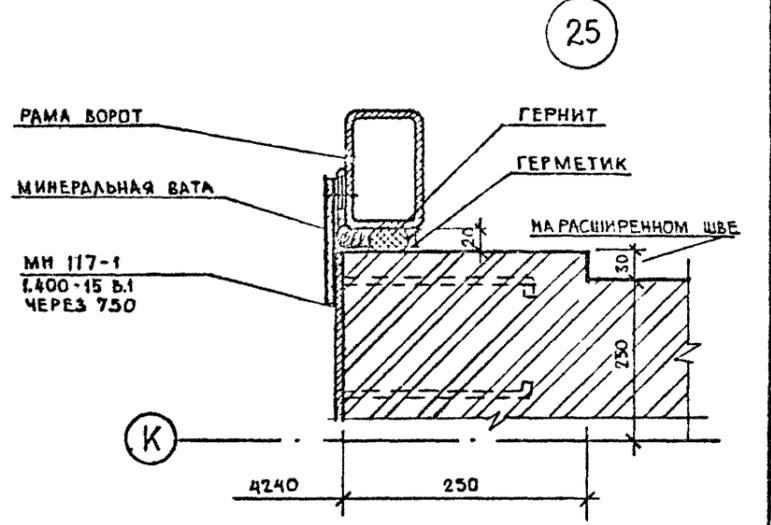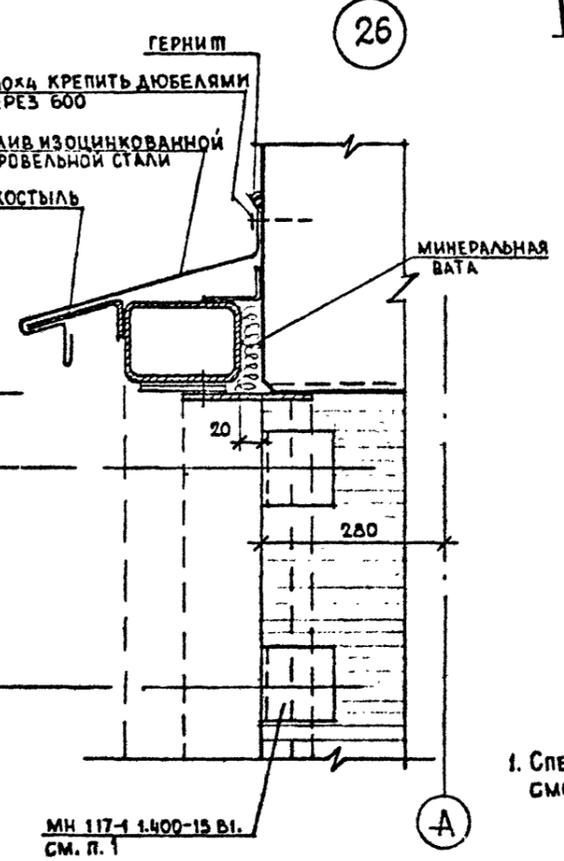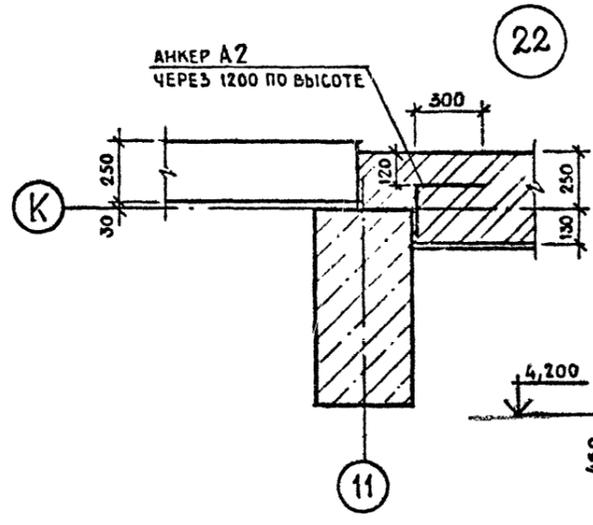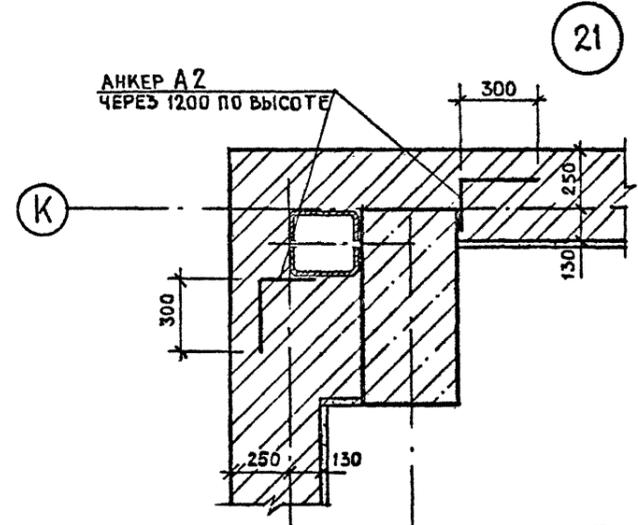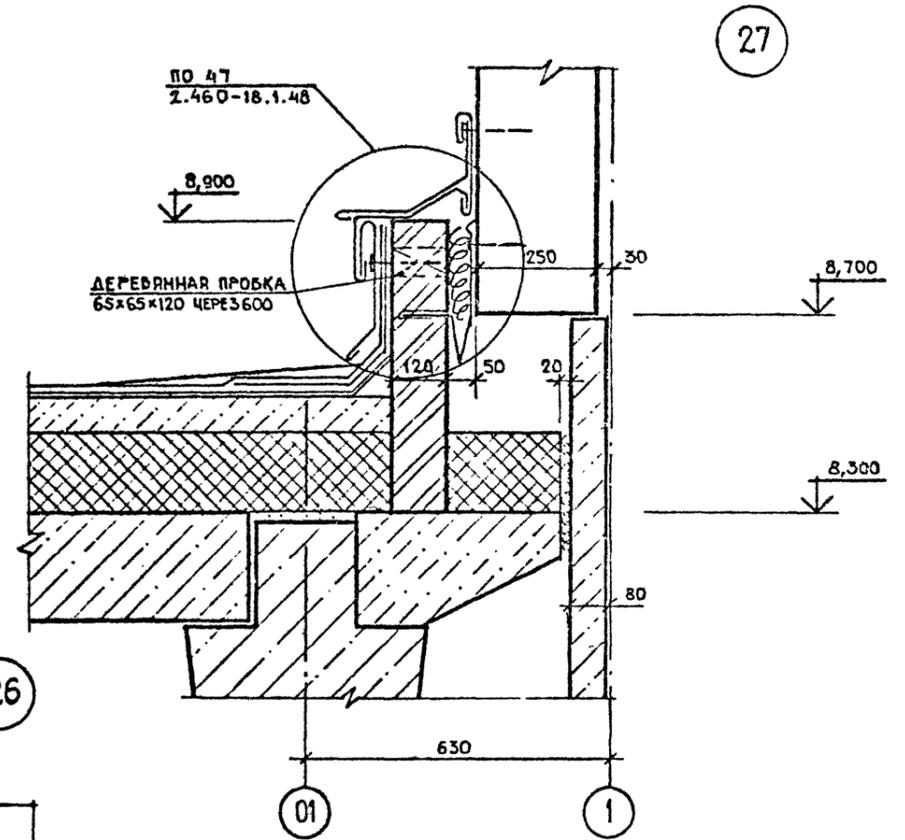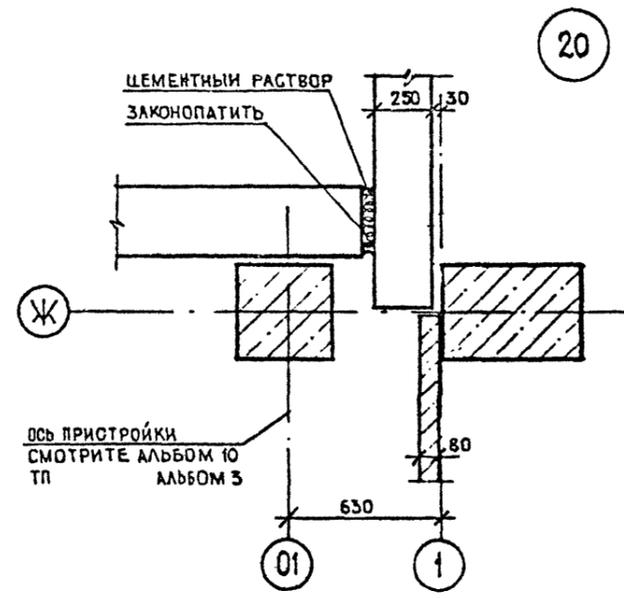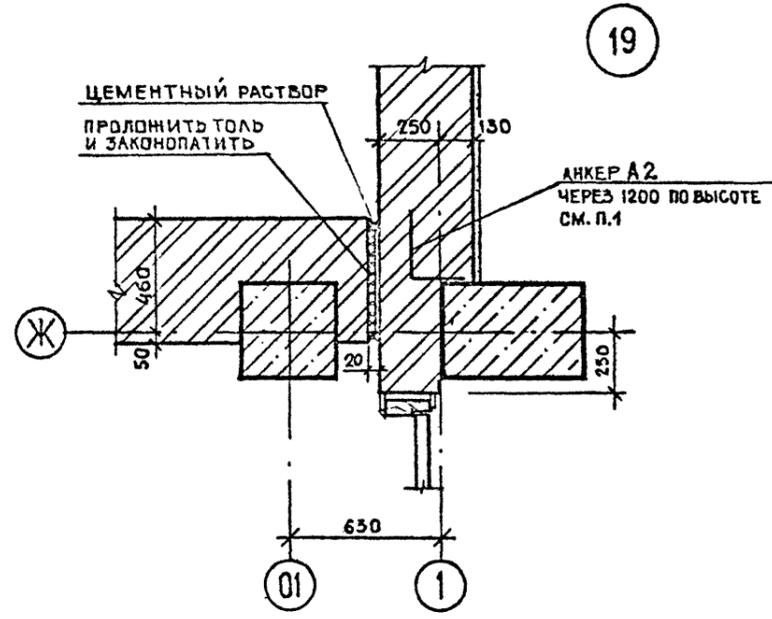

1. СПЕЦИФИКАЦИЮ ЭЛЕМЕНТОВ, ЗАМАРКИРОВАННЫХ НА ДАННОМ ЛИСТЕ СМОТРИТЕ ЛИСТ 17

СОГЛАСОВАНО	САМОНЕДЕЛЬНО
Р.К.Г.Р. И.Б.	И.Б.
№	№
Подпись и дата	Взам. инв. №
№ по д.д.	Взам. инв. №

Привязан		ТП. 409-23-56.87 АР1		ЩЕБЕНОЧНЫЙ ЗАВОД ПО ПЕРЕРАБОТКЕ ОДНОРОДНЫХ ИЗВЕРЖЕННЫХ И МЕТАМОРФИЧЕСКИХ ПОРОД МОЩНОСТЬЮ 700 тыс.м ³ В ГОД	
Г.И.П.	Синюпальников	Н.контр.	Муратова	Главный корпус с железобетонным каркасом	Стадия
Нач.отд.	Морозов	Гл.арх.	Прокоп		Лист
		Рук.гр.	Партауска		Листов
		Ст.арх.	Польникова		Р 38
И.Б.				Узлы 19...27	ГОССТРОЙ СССР ЛЕНИНГРАДСКИЙ ПРОМСТРОЙПРОЕКТ